



129090 | МОСКВА | ГИЛЯРОВСКОГО 5 СТР.1 ПОМ. 14 | ООО «ПИ «АРЕНА» | +74956412317 | PIARENA.RU | INFO@PIARENA.RU

Свидетельство № СРО-П-218-15012021 от 18.06.2021

ЗАКАЗЧИК: ООО «СЕВЕРНАЯ СТРОИТЕЛЬНАЯ КОМПАНИЯ»

ШИФР ПРОЕКТА: 292/08/23-Р

**«Взрослая поликлиника на 750 посещений
для южной части г. Новый Уренгой,
в том числе затраты на проектно-изыскательские работы»**

РАБОЧАЯ ДОКУМЕНТАЦИЯ

**Конструкции железобетонные
выше отм. 0.000.
(Монолитный железобетон).**

3 секция

292/08/23-Р-КЖ2.3-2

МОСКВА 2023 г.

ИНН 7705966276

|

КПП 770201001

|



ОГРН 1117746844698

|

ОКПО 37164216



129090 | МОСКВА | ГИЛЯРОВСКОГО 5 СТР.1 ПОМ. 14 | ООО «ПИ «АРЕНА» | +74956412317 | PIARENA.RU | INFO@PIARENA.RU

Свидетельство № СРО-П-218-15012021 от 18.06.2021

ЗАКАЗЧИК: ООО «СЕВЕРНАЯ СТРОИТЕЛЬНАЯ КОМПАНИЯ»

ШИФР ПРОЕКТА: 292/08/23-Р

**«Взрослая поликлиника на 750 посещений
для южной части г. Новый Уренгой,
в том числе затраты на проектно-изыскательские работы»**

РАБОЧАЯ ДОКУМЕНТАЦИЯ

**Конструкции железобетонные
выше отм. 0.000.
(Монолитный железобетон).**

3 секция

292/08/23-Р-КЖ2.3-2

ШИФР

292/08/23-Р-КЖ2.3-2

Генеральный директор

Бекмухамедов Е.Е.

Главный инженер проекта

Матвеев С.Ю.

Главный архитектор проекта

Пчелина Л.Е.

МОСКВА 2023 г.

ИНН 7705966276

| КПП 770201001



ОГРН 1117746844698

| ОКПО 37164216

ООО «Институт каркасного проектирования «СМКпроект»

Адрес:
Тел/факс:
Эл. почта:

142105, Московская область, г.Подольск, 1-й Деловой проезд, д.5, помещ. 4 каб.1
+7 (499) 322-11-72
framesystems@mail.ru



Взрослая поликлиника на 750 посещений для южной части г. Новый Уренгой, в том числе затраты на проектно-изыскательские работы

РАБОЧАЯ ДОКУМЕНТАЦИЯ

Конструкции железобетонные выше отм.0.000. (Монолитный железобетон).

НУ_ПОЛИК7/10-2023/04/10-2023 ПР-КЖ2.3-2

Секция 3

Изм.	№док.	Подпись	Дата

Изм. № подл.	Подпись и дата	Взам. инв. №
231		

Подольск, 2024

ООО «Институт каркасного проектирования «СМКпроект»

Адрес:
Тел/факс:
Эл. почта:

142105, Московская область, г.Подольск, 1-й Деловой проезд, д.5, помещ. 4 каб.1
+7 (499) 322-11-72
framesystems@mail.ru



Взрослая поликлиника на 750 посещений для южной части г. Новый Уренгой, в том числе затраты на проектно-изыскательские работы

РАБОЧАЯ ДОКУМЕНТАЦИЯ

Конструкции железобетонные выше отм.0.000. (Монолитный железобетон).

НУ_ПОЛИК7/10-2023/04/10-2023 ПР-КЖ2.3-2

Секция 3

Технический директор

И.В.Минеев





Главный инженер проекта

О.Н.Прокопьев

Изм.	№док.	Подпись	Дата

Подольск, 2024


Инов. № подл.	Взам. инв. №
231	
Подпись и дата	

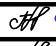



	Разрешение		Обозначение		Взрослая поликлиника на 750 посещений для южной части г. Новый Уренгой, в том числе затраты на проектно-изыскательские работы			
	№ 221-24 от 04.07.2024г.							
	Изм.	Лист	Содержание изменения		Код	Примечание		
	1	02 71, 72 (Нов.)	Схемы расположения монолитных стен для крепления кронштейнов на отм. 0,000.		3			
	Изм.внес		Билык		04.07.24	ООО "Институт каркасного проектирования"СМКпроект"		Лист
Составил		Билык		04.07.24				
ГИП		Прокопьев		04.07.24				
Утвердил		Прокопьев		04.07.24				1

Согласовано






Давыдова

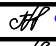
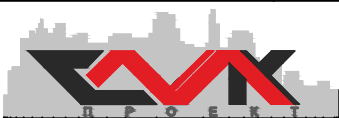



04.07.24



	Разрешение		Обозначение		Взрослая поликлиника на 750 посещений для южной части г. Новый Уренгой, в том числе затраты на проектно-изыскательские работы						
	№ 237-24 от 10.07.2024г.										
	Изм.	Лист	Содержание изменения		Код	Примечание					
	2	02 (Зам.)	Общие данные (продолжение1).		3						
		02.1 (Нов.)	Общие данные (продолжение1.1).		3						
73...77 (Нов.)		Схемы расположения монолитных стен для крепления кронштейнов на отм.+19,400; +23,500. Узлы Б и В. Сечения 4-4...10-10.		3							
Согласовано	Н. контроль	Давыдова	10.07.24	Изм.внес		Билык		10.07.24	ООО "Институт каркасного проектирования"СМКпроект"	Лист	Листов
				Составил		Билык		10.07.24			
				ГИП		Прокопьев		10.07.24			
				Утвердил		Прокопьев		10.07.24			1

Разрешение		Обозначение		Взрослая поликлиника на 750 посещений для южной части г. Новый Уренгой, в том числе затраты на проектно-изыскательские работы	
№ 250-24 от 23.07.24г.		НУ ПОЛИК7/10-2023/04/10-2023 ПР-КЖ2.3-2			
Изм.	Лист	Содержание изменения		Код	Примечание
3	1...4 (Аннул.)	Из альбома исключены схемы расположения закладных деталей в монолитной части ригеля для крепления фасадов.		3	Исх.№1156/07 от 22.07.2024
	50 (Зам.)	Откорректировано сечение 1-1		4	
Согласовано		Н. контроль		Лист Листов	
Давыдова		23.07.24		1 1	
Изм.внес		Кириллова	23.07.24		
Составил		Кириллова	23.07.24		
ГИП		Прокопьев	23.07.24		
Утвердил		Прокопьев	23.07.24		




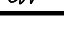
Согласовано	Н.контр.	Давыдова	13.08.24	Разрешение		Обозначение		Взрослая поликлиника на 750 посещений для южной части г. Новый Уренгой, в том числе затраты на проектно-изыскательские работы			
				№ 276-24 от 13.08.24г.		НУ ПОЛИК7/10-2023/04/10-2023 ПР-КЖ2.3-2					
				Изм.	Лист	Содержание изменения	Код	Примечание			
				4	24 (Зам.)	Откорректированы привязки арматурных выпусков из монолитной диафрагмы жесткости на отметке +0,720 (отметка рабочего шва бетонирования)	4				
				Изм.внес	Хойлов		13.08.24			Лист	Листов
				Составил	Хойлов		13.08.24			1	1
				ГИП	Прокопьев		13.08.24				
				Утвердил	Прокопьев		13.08.24				

Разрешение		Обозначение		Взрослая поликлиника на 750 посещений для южной части г. Новый Уренгой, в том числе затраты на проектно-изыскательские работы			
№ 292-24 от 26.08.24г.		НУ ПОЛИК7/10-2023/04/10-2023 ПР-КЖ2.3-2					
Изм.	Лист	Содержание изменения		Код	Примечание		
5	26,27, 49,50 (Зам.)	Добавлена информация о кирпичной кладке		4			
	44,69 (Зам.)	Откорректирована спецификация. Добавлен объем кирпичной кладки		4			
Согласовано		Н. контроль		26.08.24			
Давыдова							
Изм.внес		Хойлов		26.08.24		Лист	Листов
Составил		Хойлов		26.08.24		1	1
ГИП		Прокопьев		26.08.24			
Утвердил		Прокопьев		26.08.24			





Разрешение		Обозначение		Взрослая поликлиника на 750 посещений для южной части г. Новый Уренгой, в том числе затраты на проектно-изыскательские работы	
№ 293-24 от 27.08.24г.		НУ ПОЛИК7/10-2023/04/10-2023 ПР-КЖ2.3-2			
Изм.	Лист	Содержание изменения		Код	Примечание
6	65,68, 69,70 (Зам.)	Откорректированы: ведомость деталей, спецификация, ведомость расхода стали.		4	
Согласовано		Н. контроль		Лист Листов	
Давыдова		27.08.24		1	
Изм.внес		Хойлов		27.08.24	
Составил		Хойлов		27.08.24	
ГИП		Прокопьев		27.08.24	
Утвердил		Прокопьев		27.08.24	


















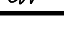
7	Разрешение		Обозначение		Взрослая поликлиника на 750 посещений для южной части г. Новый Уренгой, в том числе затраты на проектно-изыскательские работы		
	№ 296-24 от 30.08.2024г.						НУ ПОЛИК7/10-2023/04/10-2023 ПР-КЖ2.3-2
	Изм.	Лист	Содержание изменения		Код	Примечание	
	01, 02, 02.1 (Зам.)	Общие данные (начало, продолжение1, продолжение1.1)		3	Письмо исх. N851/06 от 07.06.24		
	9 (Зам.)	Изменение монолитного участка УМ11н.		3			
71...77 (Зам.)	Схемы расположения монолитных стен для крепления кронштейнов на отм. 0,000; +19,400. Узлы А, Б, В, Г Сечения 1-1...4-4.		3				
78...81 (Нов.)	Сечение 5-5 к схемам расположения монолитных стен для крепления кронштейнов на отм. +19,400. Узлы Д, Е, Ж, сечение 6-6 к схемам расположения монолитных стен для крепления кронштейнов на отм. +23,500.		3				
82, 83 (Нов.)	Новые монолитные участки после замены плит под тяжелое оборудование (томографы КТ и МРТ)		3				
Изм.внес		Билык	И.Билык	30.08.24	ООО "Институт каркасного проектирования"СМКпроект"	Лист	Листов
Составил		Билык	И.Билык	30.08.24			
ГИП		Прокопьев	А.Прокопьев	30.08.24			
Утвердил		Прокопьев	А.Прокопьев	30.08.24			1

Разрешение		Обозначение		Взрослая поликлиника на 750 посещений для южной части г. Новый Уренгой, в том числе затраты на проектно-изыскательские работы			
№ 324-24 от 19.09.2024г.							
Изм.	Лист	Содержание изменения		Код	Примечание		
8	02 (Зам.)	Общие данные (продолжение1)		5	Письмо исх. N851/06 от 07.06.24		
	27,50 (Зам.)	Изменена раскладка плит перекрытия на отм 0,000		5			
	44 (Зам.)	Добавлено сечение б-б. Откорректирована спецификация на плиты перекрытия и ведомость расхода стали. Добавлен в спецификацию арматурный каркас.		5			
	45 (Зам.)	Добавлен арматурный каркас.		5			
	69 (Зам.)	Откорректирована спецификация на плиты перекрытия		5			
Согласовано							
Н.контр.							
Давыдова							
19.09.24							
Изм.внес		Хойлов		19.09.24	ООО "Институт каркасного проектирования"СМКпроект"	Лист	Листов
Составил		Хойлов		19.09.24			
ГИП		Прокопьев		19.09.24			
Утвердил		Прокопьев		19.09.24			1

Согласовано	Разрешение		Обозначение		Взрослая поликлиника на 750 посещений для южной части г. Новый Уренгой, в том числе затраты на проектно-изыскательские работы	
	№ 340-24 от 02.10.2024г.					
	Изм.	Лист	Содержание изменения		Код	Примечание
	9	24 (Зам.)	Изменены гнутые стержни 4ГС-11g, 4ГС-12g, 4ГС-13g, 4ГС-14g		4	
		25 (Зам.)	Откорректирована ведомость расхода стали		4	
Н. контроль	Давыдова		02.10.24			
Изм.внес		Хойлов		02.10.24	ООО "Институт каркасного проектирования" СМКпроект"	
Составил		Хойлов		02.10.24		
ГИП		Прокопьев		02.10.24		
Утвердил		Прокопьев		02.10.24		
		Лист	Листов			
			1			

Разрешение		Обозначение		Взрослая поликлиника на 750 посещений для южной части г. Новый Уренгой, в том числе затраты на проектно-изыскательские работы	
№ 372-24 от 29.10.2024г.		НУ ПОЛИК7/10-2023/04/10-2023 ПР-КЖ2.3-2			
Изм.	Лист	Содержание изменения		Код	Примечание
10	02, 02.1 (Зам.)	Общие данные (продолжение1, продолжение1.1)		3	Письмо исх. N2658/10 от 25.10.24
	71 (Зам.)	Схемы расположения монолитных стен для крепления кронштейнов на отм.0,000. Добавление узла М.		3	
	84 (Нов.)	Узел М к схеме расположения монолитных стен для крепления кронштейнов на отм. 0,000.		3	
Согласовано		Н. контроль		29.10.24	
Давыдова					
Изм.внес		Билык		29.10.24	Лист Листов
Составил		Билык		29.10.24	
ГИП		Прокопьев		29.10.24	
Утвердил		Прокопьев		29.10.24	
ООО "Институт каркасного проектирования"СМКпроект"					1

Разрешение		Обозначение		Взрослая поликлиника на 750 посещений для южной части г. Новый Уренгой, в том числе затраты на проектно-изыскательские работы																										
№ 400-24 от 19.11.2024г.		НУ ПОЛИК7/10-2023/04/10-2023 ПР-КЖ2.3-2																												
Изм.	Лист	Содержание изменения		Код	Примечание																									
11	02.1 (Зам.)	Общие данные (продолжение1.1)		3	Письмо исх. № 2732/11 от 08.11.24																									
	85 (Нов.)	Схема расположения монолитных стен для крепления кронштейнов в осях 20-21/Г.		3																										
<div><div>Согласовано</div><div>Н. контроль</div><div>Давыдова</div><div>19.11.24</div></div> <table><tr><td>Изм.внес</td><td>Билык</td><td></td><td>19.11.24</td><td rowspan="4">ООО "Институт каркасного проектирования"СМКпроект"</td><td>Лист</td><td>Листов</td></tr><tr><td>Составил</td><td>Билык</td><td></td><td>19.11.24</td><td></td><td></td></tr><tr><td>ГИП</td><td>Прокопьев</td><td></td><td>19.11.24</td><td></td><td></td></tr><tr><td>Утвердил</td><td>Прокопьев</td><td></td><td>19.11.24</td><td></td><td>1</td></tr></table>						Изм.внес	Билык		19.11.24	ООО "Институт каркасного проектирования"СМКпроект"	Лист	Листов	Составил	Билык		19.11.24			ГИП	Прокопьев		19.11.24			Утвердил	Прокопьев		19.11.24		1
Изм.внес	Билык		19.11.24	ООО "Институт каркасного проектирования"СМКпроект"	Лист	Листов																								
Составил	Билык		19.11.24																											
ГИП	Прокопьев		19.11.24																											
Утвердил	Прокопьев		19.11.24			1																								

Разрешение		Обозначение		Взрослая поликлиника на 750 посещений для южной части г. Новый Уренгой, в том числе затраты на проектно-изыскательские работы			
№ 422-24 от 03.12.2024г.							
Изм.	Лист	Содержание изменения		Код	Примечание		
12	24	Изменен номер узла установки арматурных выпусков на отм.+4,020		4			
	47	Добавлен пункт примечаний		3			
	48	Исправлена отметка на фрагменте 5		3			
Согласовано							
Н.контр.							
Давыдова							
03.12.24							
Изм.внес		Хойлов		03.12.24	ООО "Институт каркасного проектирования"СМКпроект"	Лист	Листов
Составил		Хойлов		03.12.24			
ГИП		Прокопьев		03.12.24			
Утвердил		Прокопьев		03.12.24			1

Инв. № подл.

231

Подпись и дата

Взам. инв. №

Ведомость основных комплектов рабочих чертежей

Обозначение	Наименование	Примечания
НУ_ПОЛИК7/10-2023/04/10-2023 ПР-КЖ1-1	Секция 1. Конструкции железобетонные ниже отм. 0,000.	
НУ_ПОЛИК7/10-2023/04/10-2023 ПР-КЖ1-2	Секция 2. Конструкции железобетонные ниже отм. 0,000.	
НУ_ПОЛИК7/10-2023/04/10-2023 ПР-КЖ1-3	Секция 3. Конструкции железобетонные ниже отм. 0,000.	
НУ_ПОЛИК7/10-2023/04/10-2023 ПР-КЖ2.1-1	Секция 1. Конструкции железобетонные выше отм. 0,000.(Сборный железобетон).	
НУ_ПОЛИК7/10-2023/04/10-2023 ПР-КЖ2.2-1	Секция 2. Конструкции железобетонные выше отм. 0,000.(Сборный железобетон).	
НУ_ПОЛИК7/10-2023/04/10-2023 ПР-КЖ2.3-1	Секция 3. Конструкции железобетонные выше отм. 0,000.(Сборный железобетон).	
НУ_ПОЛИК7/10-2023/04/10-2023 ПР-КЖ2.1-2	Секция 1. Конструкции железобетонные выше отм. 0,000.(Монолитный железобетон).	
НУ_ПОЛИК7/10-2023/04/10-2023 ПР-КЖ2.2-2	Секция 2. Конструкции железобетонные выше отм. 0,000.(Монолитный железобетон).	
НУ_ПОЛИК7/10-2023/04/10-2023 ПР-КЖ2.3-2	Секция 3. Конструкции железобетонные выше отм. 0,000.(Монолитный железобетон).	

Ведомость спецификаций

Лист	Наименование	Примечания
1	Спецификация к схемам расположения закладных деталей в монолитной части ригеля	
23	Спецификация к диафрагме жесткости 3	
24	Спецификация к диафрагме жесткости 4	
44	Спецификация к лестнице 6	
46	Спецификация к диафрагме жесткости 1	
47	Спецификация к диафрагме жесткости 2	
68,69	Спецификация к лестнице 5	

Ведомость рабочих чертежей основного комплекта (начало)

Лист	Наименование	Примечания
01÷04	Общие данные	
1	Схема расположения закладных деталей в монолитной части ригеля на отм.+6,000	Изм.3(Аннул.)
2	Схема расположения закладных деталей в монолитной части ригеля на отм.+10,500	Изм.3(Аннул.)
3	Схема расположения закладных деталей в монолитной части ригеля на отм.+15,000	Изм.3(Аннул.)
4	Схема расположения закладных деталей в монолитной части ригеля на отм.+19,650	Изм.3(Аннул.)
5	Монолитный участок УМ3	
6	Монолитный участок УМ3н	
7	Монолитный участок УМ3.1	
8	Монолитные участки УМ10н, УМ10.2	
9	Монолитные участки УМ11н, УМ11.1н	Изм.7(Зам)
10	Монолитные участки УМ122, УМ23	
11	Монолитные участки УМ24, УМ27	
12	Монолитные участки УМ25, УМ25н	
13	Монолитные участки УМ26, УМ26.1	
14	Монолитные участки УМ29, УМ31	
15	Монолитные участки УМ28, УМ28.1	
16	Монолитные участки УМ30, УМ32	
17	Монолитные участки УМ29.1, УМ34.1	
18	Монолитные участки УМ45, УМ45.1	
19	Монолитный участок УМ46	
20	Монолитные участки УМ47, УМ47.1	
21	Монолитные участки УМ48, УМ48н	
22	Монолитные участки УМ38, УМ38н	

						НУ_ПОЛИК7/10-2023/04/10-2023 ПР-КЖ2.3-2		
7	-	Зам.	296-24		30.08.24	Взрослая поликлиника на 750 посещений для южной части г.Новый Уренгой, в том числе затраты на проектно-исследовательские работы		
Изм.	Кол.уч.	Лист	№ док.	Подп.	Дата			
Разраб.		Кириллова			30.08.24	Секция 3	Стадия	Лист
Рук. груп.		Хойлов			30.08.24		Р	01
Нач. отд.		Илюткин			30.08.24			
Н. контр.		Давыдова			30.08.24	Общие данные (начало)		
ГИП		Прокопьев			30.08.24			

Ведомость рабочих чертежей основного комплекта (продолжение1)

Лист	Наименование	Примечания
23	Монолитная диафрагма жесткости 3, по оси 22 в осях И–К	
24	Монолитная диафрагма жесткости 4, по оси 23 в осях И–К	Изм.4,9(Зам.),12
25	Ведомость расхода стали для монолитных диафрагм жесткости 3 и 4	Изм.9(Зам.)
26	Лестница 6	Изм.5(Зам.)
27	Сечения 1–1....6–6	Изм.5,8(Зам.)
28	Фрагмент 1	
29	Фрагмент 2	
30	Фрагмент 3	
31	Фрагмент 4	
32	Фрагмент 5	
33	Фрагмент 6	
34	Фрагмент 7	
35	Фрагмент 8	
36	Фрагмент 9	
37	Фрагмент 10	
38	Фрагмент 11	
39	Фрагмент 12	
40	Фрагмент 13	
41	Фрагмент 14	
42	Фрагмент 15	
43	Ведомость деталей к лестнице 6	
44	Спецификация и ведомость расхода стали к лестнице 6	Изм.5,8(Зам.)
45	Арматурные сетки 6С–1....6С–5, арматурный каркас 6КР1л	Изм.8(Зам.)
46	Монолитная диафрагма жесткости 1, по оси 18 в осях И–К	
47	Монолитная диафрагма жесткости 2, по оси 19 в осях К–И	Изм.12
48	Фрагменты 1....4 к ДЖ1, металлическая деталь 1МД1, узел крепления 1МД1 к колонне, ведомость расхода стали на ДЖ1, ДЖ2	Изм.12
49	Лестница 5 в осях 18–19 и И–К	Изм.5(Зам.)
50	Сечения 1–1....6–6	Изм.3(Зам.), Изм.5,8(Зам.)
51	Фрагмент 1	
52	Фрагмент 1 (продолжение)	
53	Фрагмент 2	






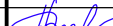

Ведомость рабочих чертежей основного комплекта (продолжение2)

Лист	Наименование	Примечания
54	Фрагмент 3	
55	Фрагмент 4	
56	Фрагмент 5	
57	Фрагмент 6	
58	Фрагмент 7	
59	Фрагмент 8	
60	Фрагмент 9	
61	Фрагмент 10	
62	Фрагмент 11	
63	Фрагмент 12	
64	Фрагмент 13	
65	Ведомость деталей к лестнице 5 (начало)	Изм.6(Зам.)
66	Ведомость деталей к лестнице 5 (окончание)	
67	Арматурные сетки 5С–1 5С–5	
68	Спецификация к армированию лестницы 5 (начало)	Изм.6(Зам.)
69	Спецификация к армированию лестницы 5 (продолжение)	Изм.5, 6, 8(Зам.)
70	Ведомость расхода стали к армированию лестницы 5	Изм.6(Зам.)
71	Схема расположения монолитных стен для крепления кронштейнов на отм. 0,000	Изм.1, 7(Нов), 10(Зам)
72	Узел А, сечения 1–1...3–3 к схемам расположения монолитных стен для крепления кронштейнов	Изм.1, 7(Нов)
73	Схема расположения монолитных стен для крепления кронштейнов на отм. +19,400(верх плиты)	Изм.2, 7(Зам)
74	Схема расположения монолитных стен для крепления кронштейнов на отм. +23,500(верх плиты)	Изм.2, 7(Зам)

Взам. инв. №

Подпись и дата

Инв. № подл. 231







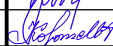
						НУ_ПОЛИК7/10–2023/04/10–2023 ПР–КЖ2.3–2				
						Взрослая поликлиника на 750 посещений для южной части г.Новый Уренгой, в том числе затраты на проектно–изыскательские работы				
10	–	Зам.	372–24		19.10.24	Секция 3		Стадия	Лист	Листов
Изм.	Кол.уч.	Лист	№ док.	Подп.	Дата			Р	02	
Разраб.	Кириллова			29.10.24						
Рук. груп.	Хойлов			29.10.24						
Нач. отд.	Илюткин			29.10.24	Общие данные (продолжение1)					
Н. контр.	Давыдова			29.10.24						
ГИП	Прокопьев			29.10.24						



Ведомость рабочих чертежей основного комплекта (окончание)

Лист	Наименование	Примечания
75	Узел Б к схемам расположения монолитных стен для крепления кронштейнов на отм.+19,400	Изм.2, 7(Зам)
76	Узел В, сечение 4-4 к схемам расположения монолитных стен для крепления кронштейнов на отм.+19,400	Изм.2, 7(Зам)
77	Узел Г к схемам расположения монолитных стен для крепления кронштейнов на отм.+19,400	Изм.2, 7(Зам)
78	Сечение 5-5 к схемам расположения монолитных стен для крепления кронштейнов на отм.+19,400	Изм.7(Нов)
79	Узел Д к схемам расположения монолитных стен для крепления кронштейнов на отм.+23,500	Изм.7(Нов)
80	Узел Е, сечение 6-6 к схемам расположения монолитных стен для крепления кронштейнов на отм.+23,500	Изм.7(Нов)
81	Узел Ж к схемам расположения монолитных стен для крепления кронштейнов на отм.+23,500	Изм.7(Нов)
82	Монолитный участок УМ52	Изм.7(Нов)
83	Монолитный участок УМ53	Изм.7(Нов)
84	Узел М к схемам расположения монолитных стен для крепления кронштейнов на отм.0,000	Изм.10(Нов)
85	Схема расположения монолитных стен для крепления кронштейнов в осях 20-21/Г	Изм.11(Нов)

Инв. N подл.	231
Подпись и дата	
Взам. инв. N	

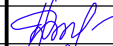						НУ_ПОЛИК7/10-2023/04/10-2023 ПР-КЖ2.3-2		
11	-	Зам.	400-24		19.11.24	Взрослая поликлиника на 750 посещений для южной части г.Новый Уренгой, в том числе затраты на проектно-изыскательские работы		
Изм.	Кол.уч.	Лист	№ док.	Подп.	Дата			
Разраб.	Бильк				19.11.24	Секция 3	Стадия	Лист
Рук. груп.	Хойлов				19.11.24		P	02.1
Нач. отд.	Илюткин				19.11.24			Листов
Н. контр.	Давыдова				19.11.24	Общие данные (продолжение1.1)		
ГИП	Прокопьев				19.11.24			


Инв. N подл.
231

Подпись и дата

Взам. инв. N

Ведомость ссылочных документов		
Обозначение	Наименование	Примечания
	Ссылочные документы	
ГОСТ 34028–2016	Прокат арматурный свариваемый периодического профиля классов А500С и В500С для армирования железобетонных конструкций	
ГОСТ 6727–80	Проволока из низкоуглеродистой стали холоднотянутая для армирования железобетонных конструкций	
ГОСТ 103–2006	Полоса стальная горячекатаная. Сортамент	
ГОСТ 19903–2015	Прокат листовой горячекатаный. Сортамент	
ГОСТ 27772–2015	Прокат для строительных стальных конструкций.	
ГОСТ 14098–2014	Соединения сварные арматуры и закладных изделий железобетонных конструкций	
ГОСТ 5264–80	Ручная дуговая сварка. Соединения сварные.	
ГОСТ 9467–75	Электроды покрытые металлические для ручной дуговой сварки конструкционных и теплоустойчивых сталей. Типы	
ГОСТ 23279–2012	Сетки арматурные сварные для железобетонных конструкций и изделий.	
ИЖ 568–03	Сборные железобетонные многопустотные предварительно напряженные плиты стендового безопалубочного формования шириной 1,2м толщ.220мм с рабочей арматурой из холоднодеформированной проволоки периодического профиля класса Вр1400 (Вр–II) диаметром 5мм	
ИЖ 568,вып.2	Сборные железобетонные многопустотные предварительно напряженные доборные плиты стендового безопалубочного формования шириной 385м, 655мм, 925мм толщ.220мм с рабочей арматурой из холоднодеформированной проволоки периодического профиля класса Вр1400 (Вр–II) диаметром 5мм	
ИЖ 837	Сборные железобетонные многопустотные предварительно напряженные плиты стендового безопалубочного формования шириной 1,5м толщ.220мм с рабочей арматурой из холоднодеформированной проволоки периодического профиля класса Вр1400 (Вр–II) диаметром 5мм	

Ведомость прилагаемых документов		
Обозначение	Наименование	Примечания
	Прилагаемые документы	
НУ_ПОЛИК7/10–2023/04/10–2023 ПР–КЖ.И1–1	Сборные железобетонные колонны.	
НУ_ПОЛИК7/10–2023/04/10–2023 ПР–КЖ.И2–1	Сборные железобетонные ригели	
НУ_ПОЛИК7/10–2023/04/10–2023 ПР–КЖ.И3	Сборные железобетонные плиты перекрытия	
НУ_ПОЛИК7/10–2023/04/10–2023 ПР–КЖ.И4	Сборные железобетонные элементы шахт лифтов	
НУ_ПОЛИК7/10–2023/04/10–2023 ПР–УС	Узлы строительные.	
НУ_ПОЛИК7/10–2023/04/10–2023 ПР–ЗЛ	Заказ лифтов Л7,Л8	

						НУ_ПОЛИК7/10–2023/04/10–2023 ПР–КЖ2.3–2			
						Взрослая поликлиника на 750 посещений для южной части г.Новый Уренгой, в том числе затраты на проектно–изыскательские работы			
Изм.	Кол.уч.	Лист	№ док.	Подп.	Дата	Секция 3	Стадия	Лист	Листов
Разраб.	Кириллова			ЛК	19.02.24		Р	03	
Рук. груп.	Хойлов				19.02.24				
Нач. отг.	Илюткин				19.02.24				
						Общие данные (продолжение2)			
Н. контр.	Давыдова				19.02.24				
ГИП	Прокопьев				19.02.24				

1. Общие указания.

Каркас поликлиники (3 секция) запроектирован сборно–монолитным.
Раздел КЖ2.3–2 разработан на основании:
– задания на проектирование;
– архитектурных чертежей.
Проект разработан для строительства в II В климатическом районе с обычными геологическими условиями.

2. Общая характеристика.

Область применения – г.Новый Уренгой, ЯНАО, Тюменской области, РФ
Вес снегового покрова – 2,55 кПа (нормативное значение)
Ветровое давление – 0,38 кПа (нормативное значение)
Расчетная температура наружного воздуха – –48 °С (наиболее холодной пятидневки с обеспеченностью 0,92)
Класс ответственности здания – II по ГОСТ 27751–2014, СП 20.13330.2011
Степень огнестойкости – II по СП 2.13130.2012
Класс конструктивной пожарной опасности – СО по СП 2.13130.2012

3. Конструктивные решения.

3.1. Особенностью данного проекта является использование сборно–монолитного каркаса.
Основными элементами каркаса являются:

– сборные железобетонные колонны прямоугольного сечения размерами 300х300мм, 300х400мм, 300х600, 400х600мм из бетона кл. В40, армированные стержневой арматурой класса А500С. Длина колонны определяется из условия ее возможной транспортировки и на основании данных полученных при ее расчете. В местах примыкания ригеля и перекрытия тело колонны лишено бетона для пропуска дополнительной арматуры ригелей (верхнее и нижнее узловое армирование) через тело колонны, посредством чего образуется жесткий узел. Для восприятия монтажных и транспортных нагрузок в данные участки введены крестовые связи из арматурных стержней, зафиксированных в теле колонны. После установки колонны в проектное положение данные связи в работе каркаса не участвуют и могут быть удалены, если создают помехи работам, связанным с монтажом дополнительной узловой арматуры монолитного слоя ригеля.

– сборно–монолитные железобетонные ригели, состоящие из двух частей: нижняя часть ригеля– сборная предварительно напряженная сечением 300х300(Н)мм и 300х400(Н)мм из бетона кл. В35, армированная семипроволочными арматурными канатами Ø12 К7. В торцах ригелей выполняются выемки для установки арматурных стержней (нижнее узловое армирование), которые после установки ригелей в проектное положение заполняются мелкофракционным (фракция не более 10 мм) бетоном кл. В35 совместно с полостью колонн. Также применяются подвесные ригели сечением 300х300 (Н)мм, которые привариваются к закладным деталям основных ригелей с помощью металлических деталей. В сборной части всех ригелей предусмотрены оголенные выступающие замкнутые хомуты. Верхняя часть ригелей – монолитная из бетона кл. В35, образуется после омоноличивания зазора между панелями перекрытия в месте их опирания на ригель. Совместная работа нижней сборной и верхней монолитной части ригелей обеспечивается силами трения и анкеровкой выступающих хомутов сборной части ригелей в монолитную верхнюю часть.

– плит перекрытий железобетонных многпустотных предварительно напряженных стенового безопалубочного формирования высотой 220мм, армированных высокопрочной проволокой класса Вр1400, шириной 1200мм согласно альбома рабочих чертежей ИЖ 568–03, шириной 1500мм согласно альбома рабочих чертежей ИЖ 837, шириной 925мм,655мм,385мм согласно ИЖ 568, в.2, а также монолитных участков.

В местах опирания плит перекрытия на ригель устанавливаются анкерные связи из гнутых стержней. Анкерные связи выполняются с помощью гнутых стержней, которые заделываются в крайние вторые пустоты. Для этого в верхней полке плиты над пустотой вырезается отверстие, ерез которое в пустоту заполняется раствор в месте установки анкера, после чего смесь уплотняется, другой конец анкера привязывается проволокой к стержням верхней арматуры ригеля.

Узлы сопряжения ригелей с колоннами выполняются в три этапа:

Заполнение узлов производится тяжелым бетоном на мелких заполнителях (фракции 5–10 мм) в 3 этапа. Сначала стык заполняется бетоном класса В40 до верха ригелей (заполнение выемки в торцах ригеля), затем этим же бетоном заполняется тело колонны до верха плиты перекрытия. Контроль качества заполнения узла и качества бетона производить неразрушающими методами контроля в каждом узле соединения ригеля с колонной. Третьим этапом является бетонирование верхней зоны ригеля бетоном класса В35 после раскладки плит перекрытия.

Возможно бетонирование узлов в один этап при условии, что заполнителем является тяжелый бетон класса В40 на мелких заполнителях (фракции 5–10 мм). Сначала стык заполняется бетоном до верха ригелей (заполнение выемки в торцах ригеля), затем этим же бетоном заполняется тело колонны до верха плиты перекрытия и бетонирование верхней зоны ригеля (в зоне раскладки плит перекрытия). Контроль качества заполнения узла и качества бетона производить неразрушающими методами контроля в каждом узле соединения ригеля с колонной после набора 70% прочности.

3.2. 3 секция проектируемой поликлиники имеет максимальные размеры в осях 42 х 27м.
Высота подвала– 3,53м (от пола до потолка); 1 этажа –6,0 м(от пола до пола); 2–3 этажей –4,5 м (от пола до пола); 4 этажа – 4,18 м (от пола до потолка); 5 этажа–3,63м.

3.3. Перечень видов работ, для которых необходимо составлен ие актов освидетельствования скрытых работ:
– монтаж сборных железобетонных плит перекрытия;
– армирование узлов сопряжения колонн с ригелями и плит перекрытия с ригелями;
– армирование монолитных участков и диафрагм жесткости.

3.4. Данный проект разработан на производство работ по бетонированию при положительной температуре наружного воздуха. При бетонировании в зимнее время требуется разработать специальный проект производства работ.

4. Конструктивная схема.

Конструктивная схема здания – каркасная со сборными железобетонными колоннами и ригелями, на которые опираются многпустотные плиты перекрытия. Пространственная устойчивость каркаса обеспечивается жесткими узлами сопряжения ригелей с колоннами. Жесткость узлов каркаса обеспечивается пропуском горизонтальных арматурных стержней через тело колонны с последующим омоноличиванием в соответствии с альбомом НУ_ПОЛИК7/10–2023/04/10–2023 ПР–УС "Узлы строительные".


5. Противопожарные мероприятия.


Здание запроектировано в соответствии с Федеральным законом №123–ФЗ "Технический регламент о требованиях пожарной безопасности"и ППБ–01–03 "Правила пожарной безопасности в Российской Федерации".

6. Указания по производству работ.

Строительство здания должно производиться в соответствии с проектом производства работ /ППР/ и СП70.13330.2012 актуализированная редакция СНиП 3.03.01–87 "Несущие и ограждающие конструкции". Производство строительно–монтажных работ при отсутствии ППР запрещается. Антикоррозийную защиту сварных соединений осуществлять в соответствии с СП 28.13330.2017. Все сварные работы выполнить в соответствии с ГОСТ 5264–80* и ГОСТ 14098–2014. Ручную сварку вести электродами Э–42 (ГОСТ 9467–75*) по периметру свариваемых элементов, высоту швов принимать по наименьшей толщине свариваемых элементов.

Инва. N подл.	Взам. инв. N
231	

						НУ_ПОЛИК7/10–2023/04/10–2023 ПР–КЖ2.3–2			
						Взрослая поликлиника на 750 посещений для южной части г.Новый Уренгой, в том числе затраты на проектно–изыскательские работы			
Изм.	Кол.уч.	Лист	№ док.	Подп.	Дата	Секция 3	Стадия	Лист	Листов
Разраб.		Кириллова		И.Кири	19.02.24		Р	04	
Рук. груп.		Хойлов			19.02.24				
Нач. отг.		Илюткин			19.02.24				
						Общие данные (начало)			
Н. контр.		Давыдова			19.02.24				
ГИП		Прокопьев			19.02.24				

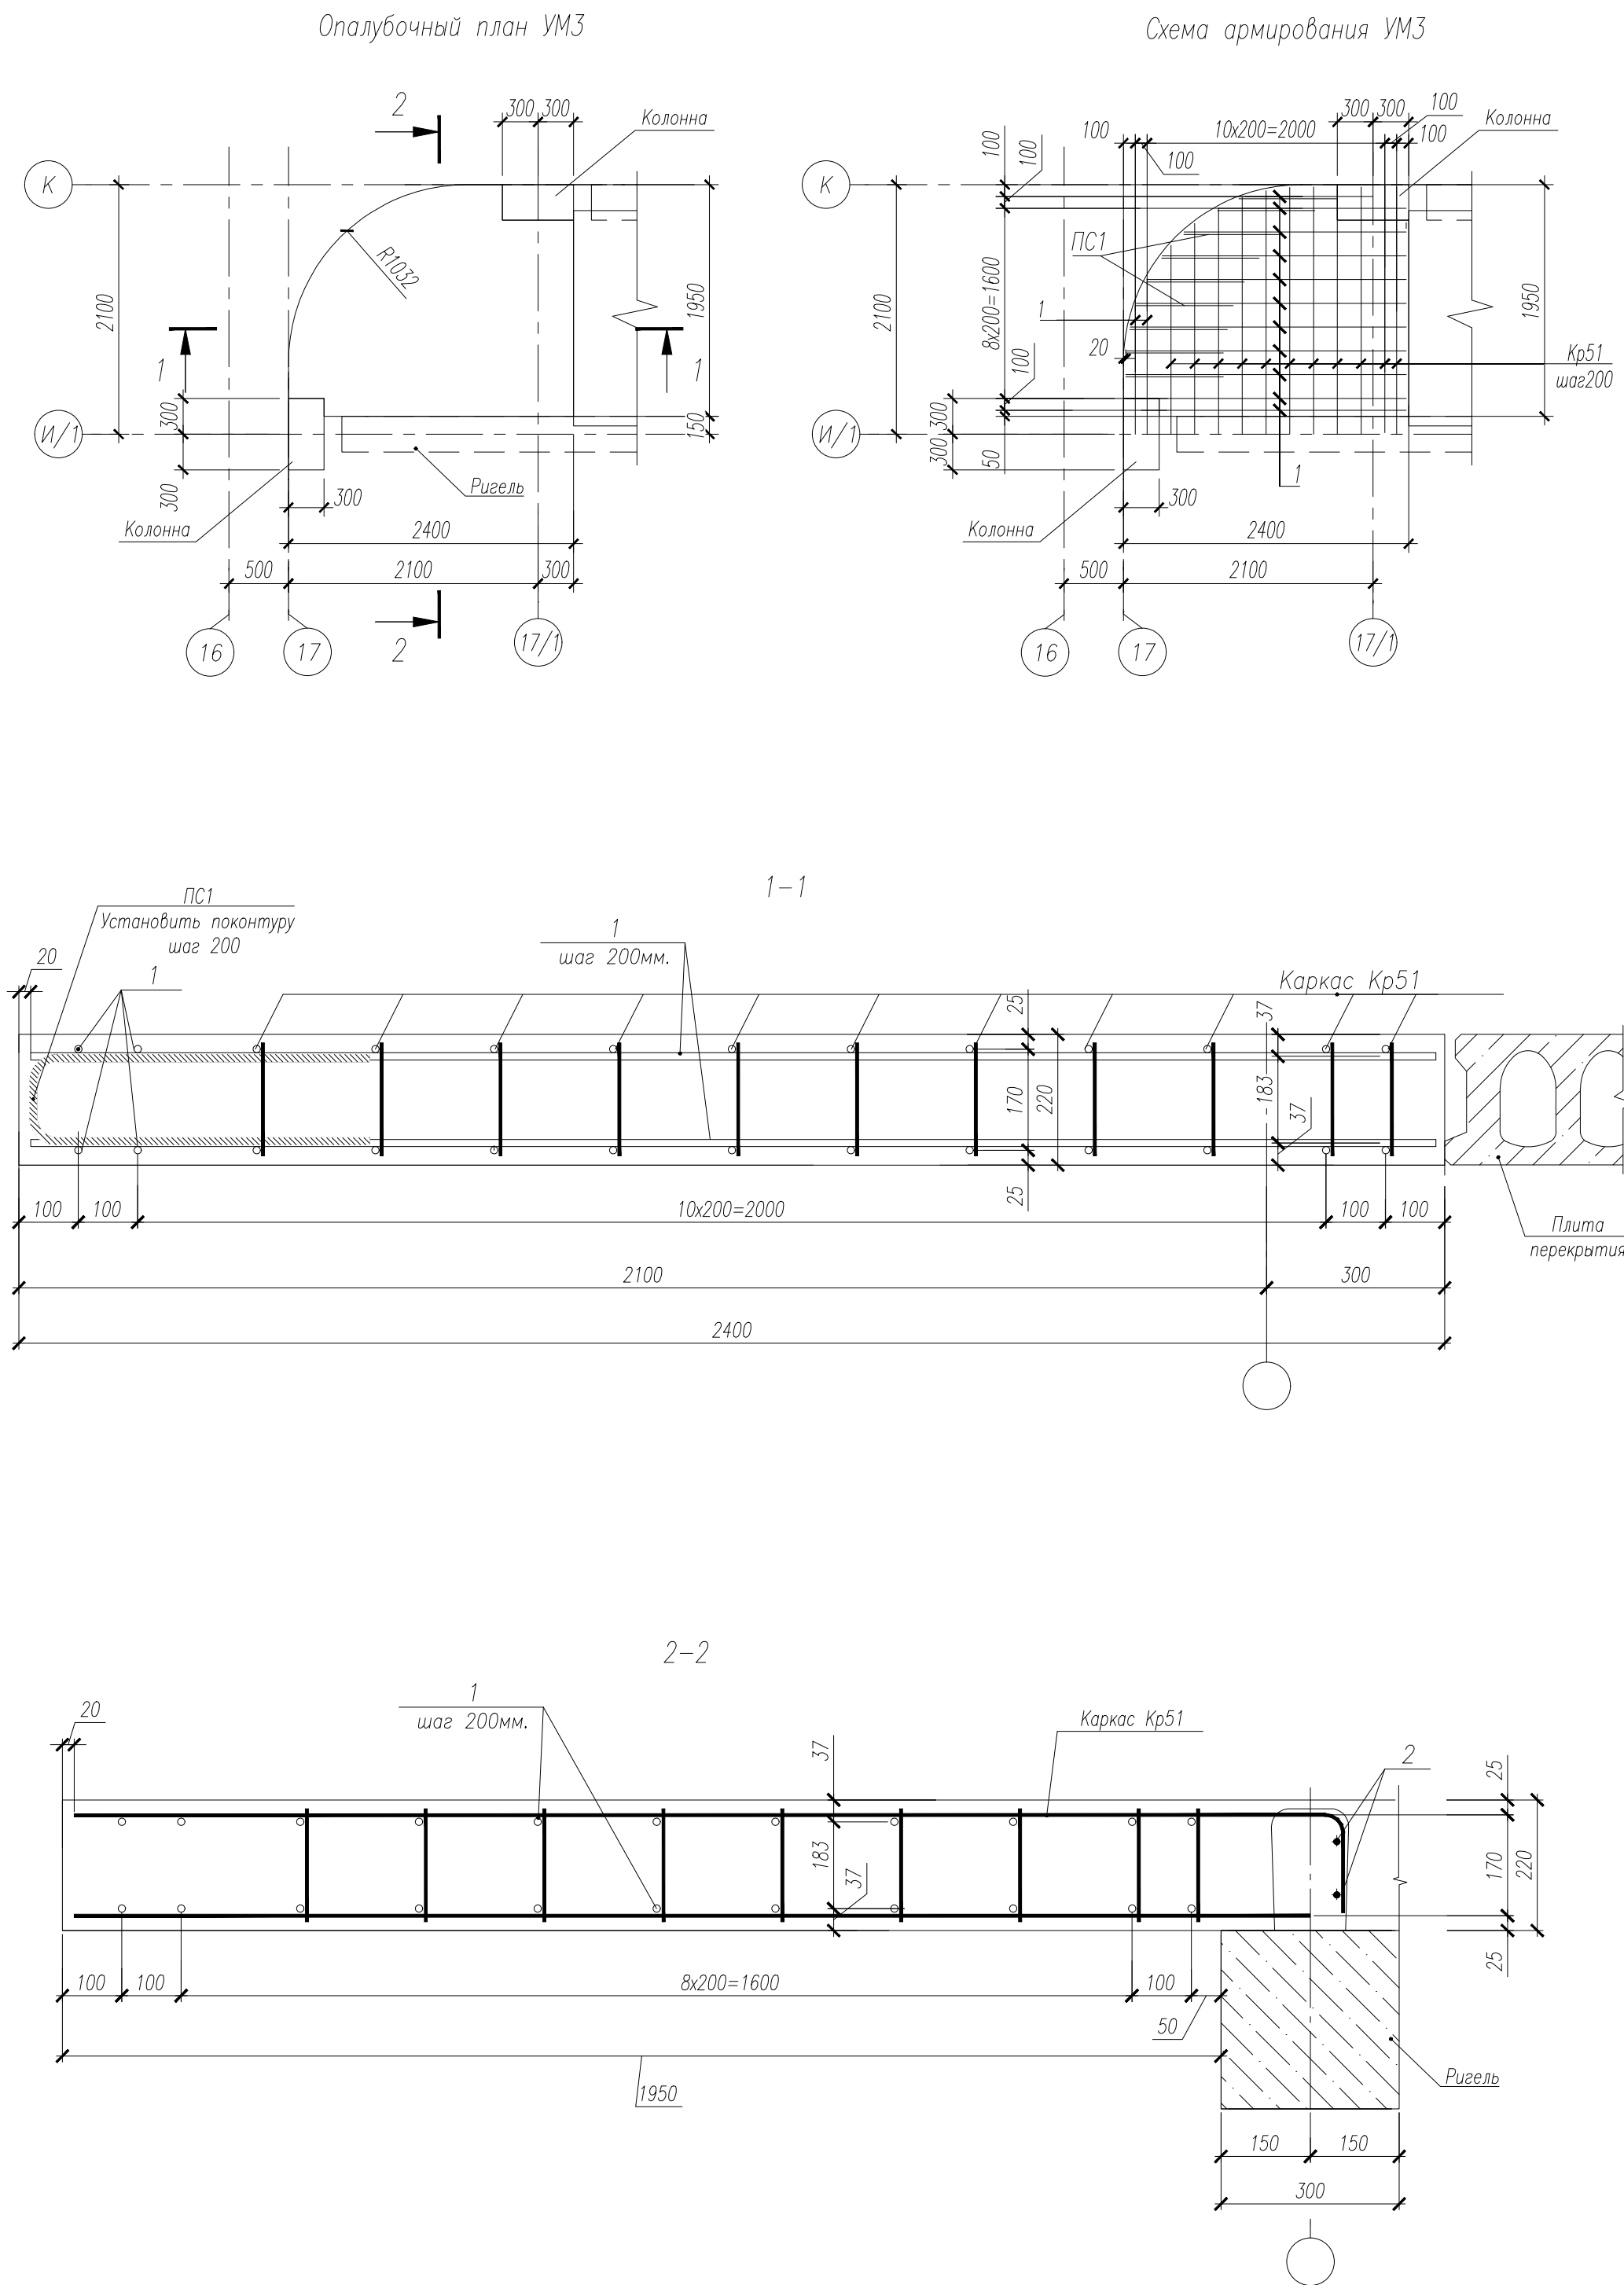


Поз.	Обозначение	Наименование	Кол.	Масса ед., кг	Приме- чание
Кр51	НУ ПОЛИК7/10-2023/04/10-2023 ПР-КМИ, л. 7	Каркас Кр51	11	4,97	
1		ø12 А500С ГОСТ 34028-2016, в п.м.	52	0,888	
2		ø12 А500С ГОСТ 34028-2016, в п.м.	5	0,888	
		Детали			
ПС1	НУ ПОЛИК7/10-2023/04/10-2023 ПР-КМИ, л. 2	Петлевой стержень ПС1	9	1,580	
		Материалы			
	ГОСТ 26633-2015	Бетон В35	0,88	0,00	м ³

Ведомость расхода стали на элемент, кг.

Марка элемента	Изделия арматурные				Всего	Общий расход
	Арматура класса					
	А500С					
	ГОСТ 34028–2016					
	ø8	ø10	ø12	Итого		
УМЗ		11.88	107.63	119,51	119,51	119,51

- Арматурные каркасы, сетки, стержни соединять вязальной проволокой.
- Объем бетона приведен без учета надригельного участка.
- Каркасы Кр51 обрезать по месту по контуру монолитного участка.

						НУ ПОЛИК7/10-2023/04/10-2023 ПР-КЖ2.3-2			
						Взрослая поликлиника на 750 посещений для южной части г.Новый Уренгой, в том числе затраты на проектно-изыскательные работы			
Изм.	Кол.уч.	Лист	№ док.	Подпись	Дата	Секция 3	Стадия	Лист	Листов
Разработ.	Вотякова				09.04.24		Р	5	
Рук.группы	Хойлов				09.04.24				
Нач.отд.	Илюткин				09.04.24				
Н. контр.	Давыдова				09.04.24				
ГИП	Прокопьев				09.04.24	Монолитный участок УМЗ			

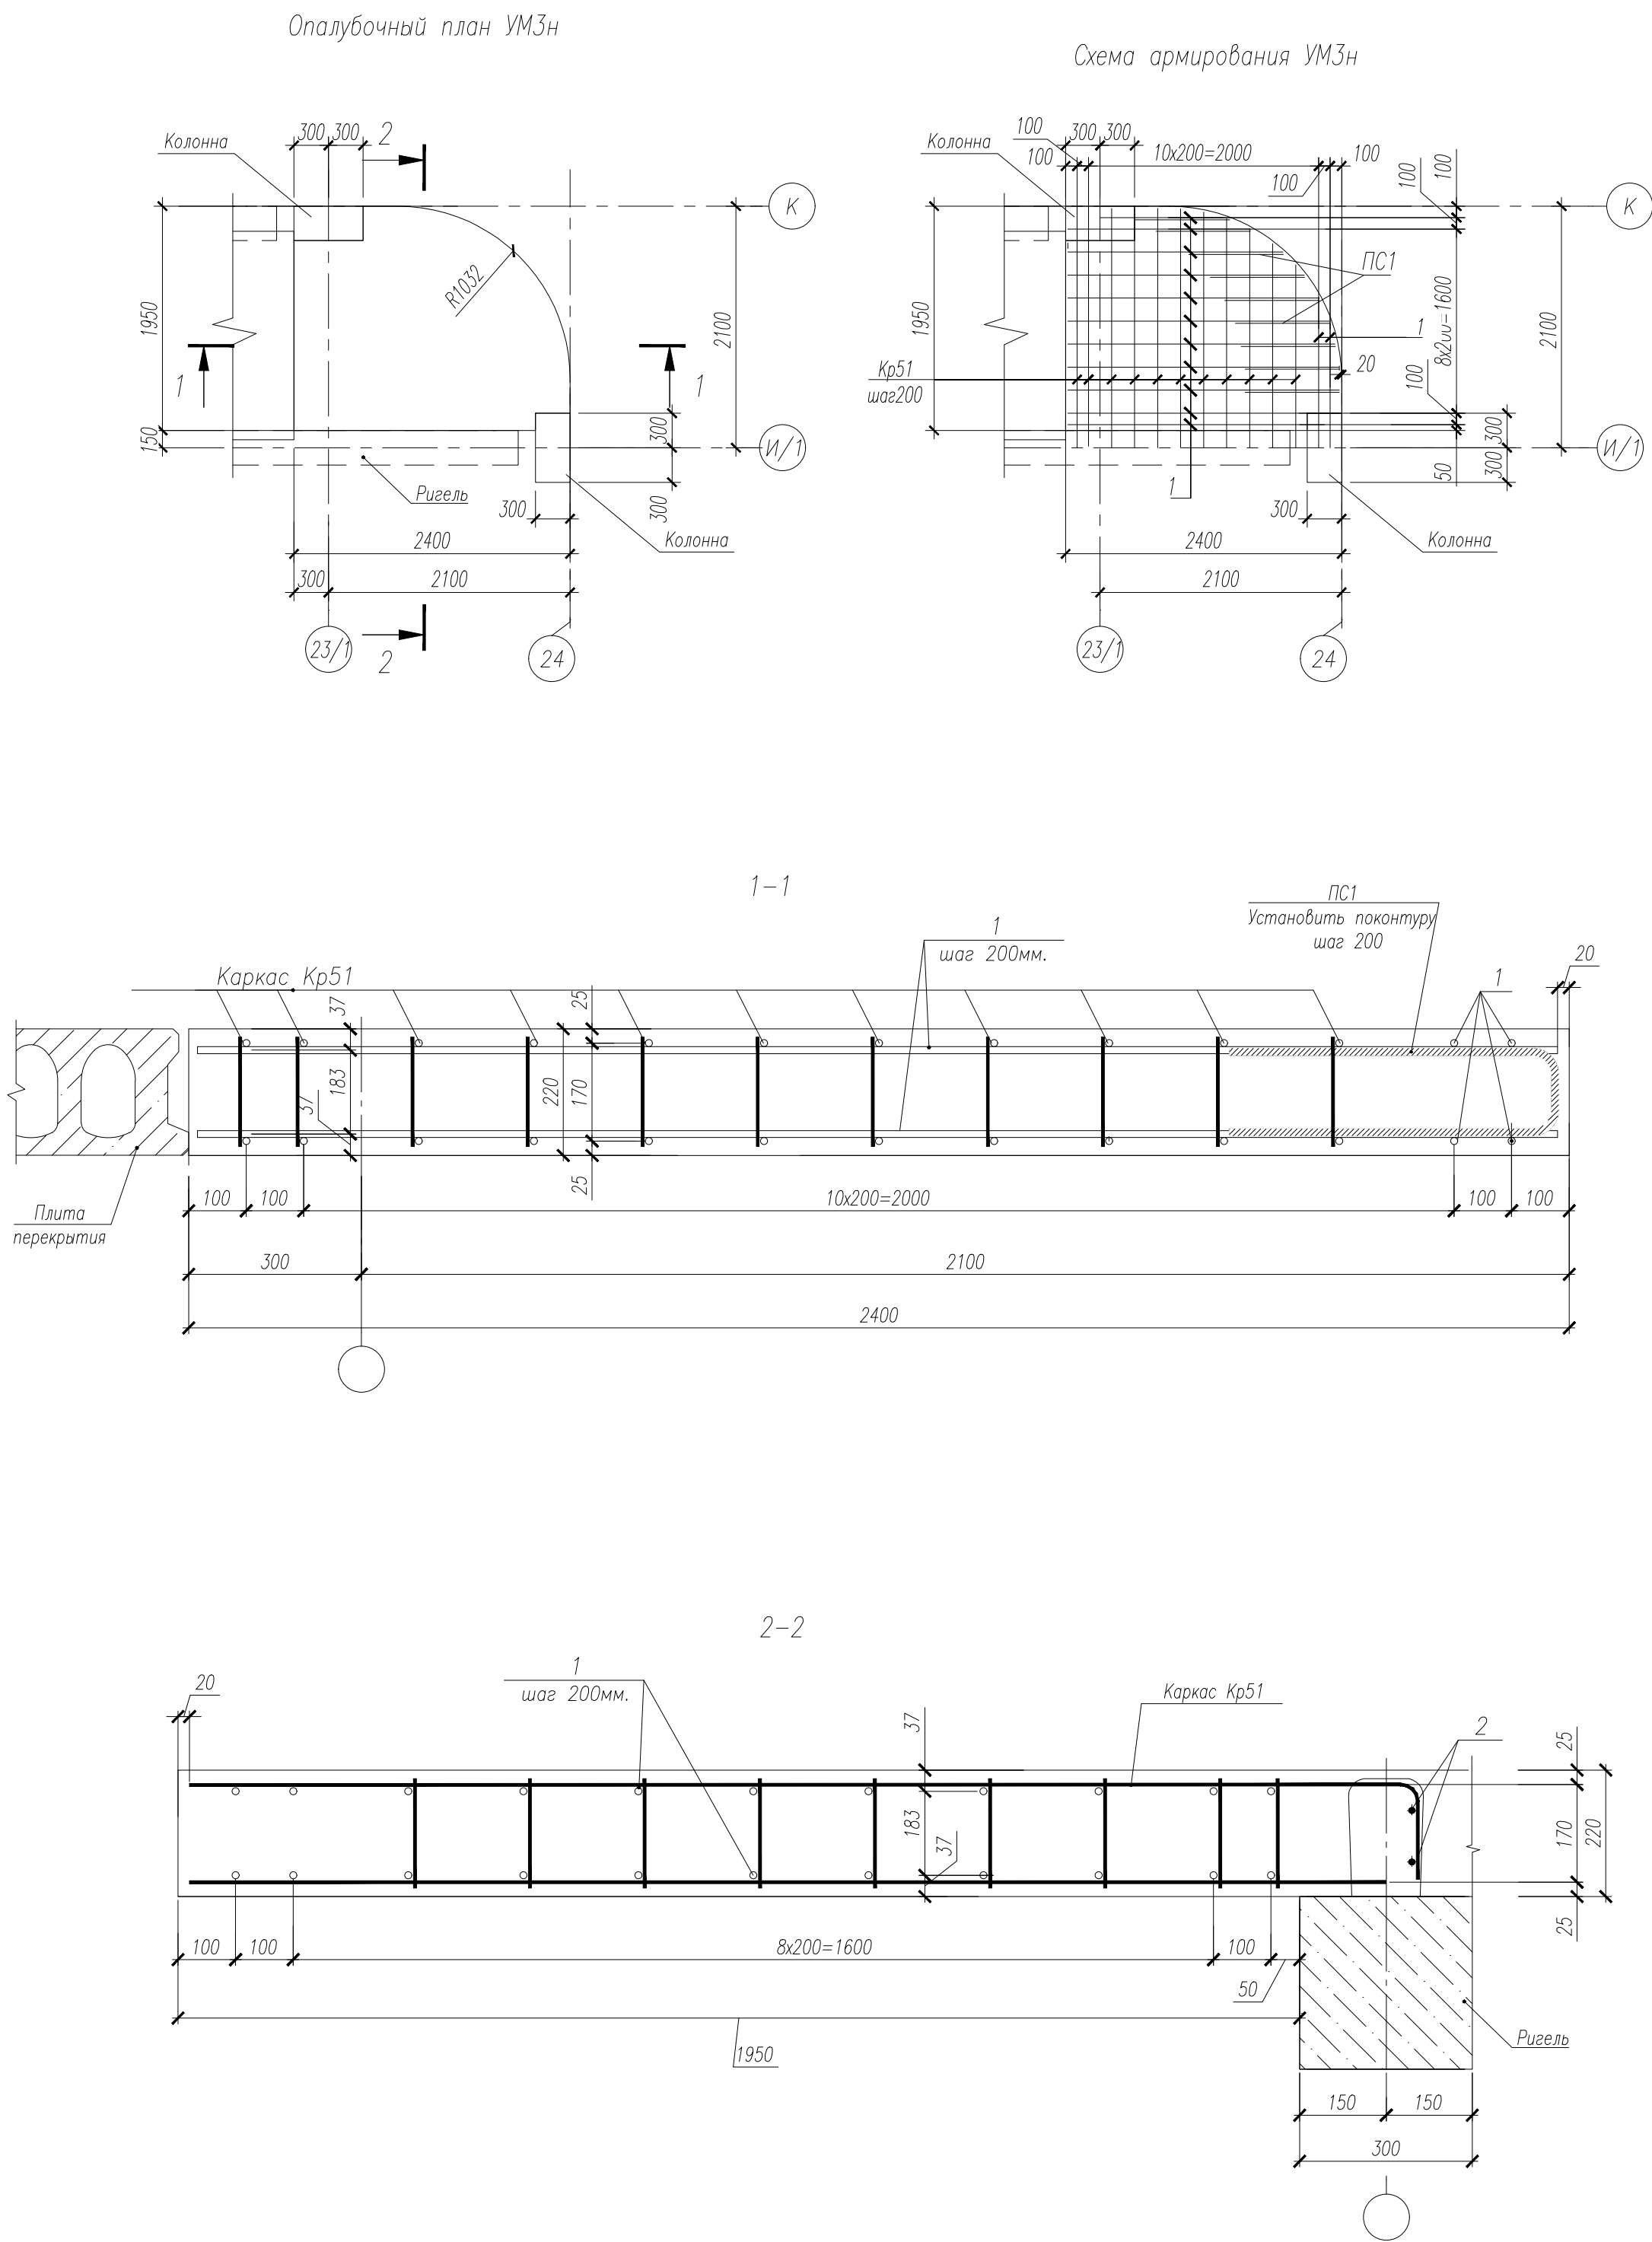







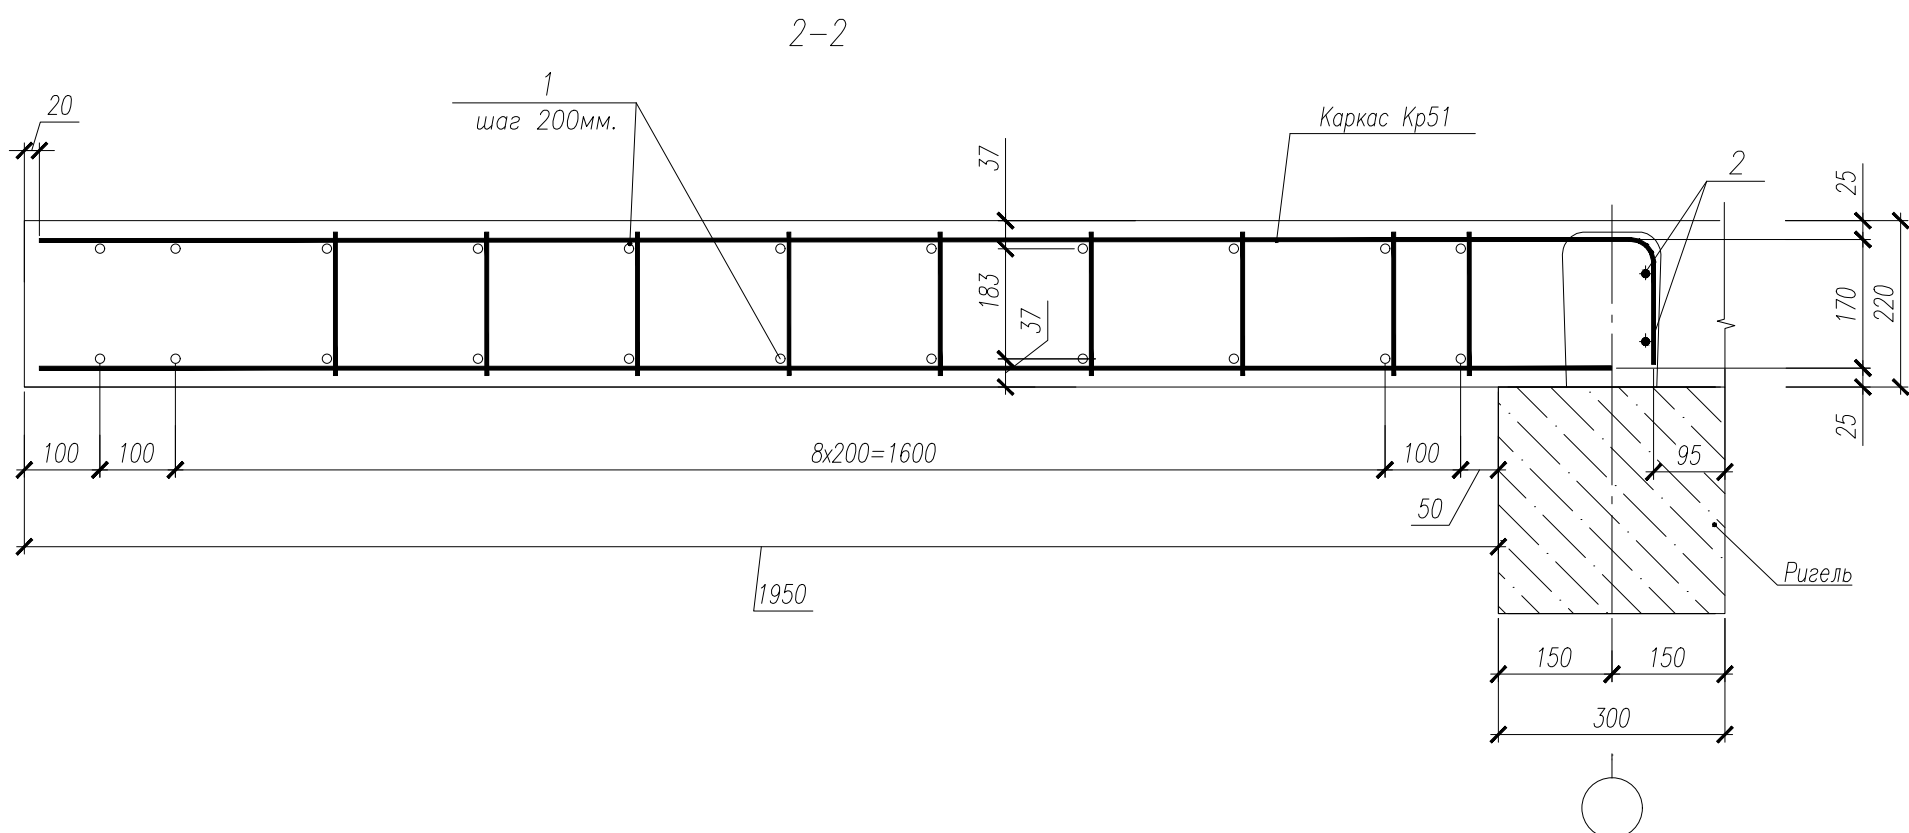
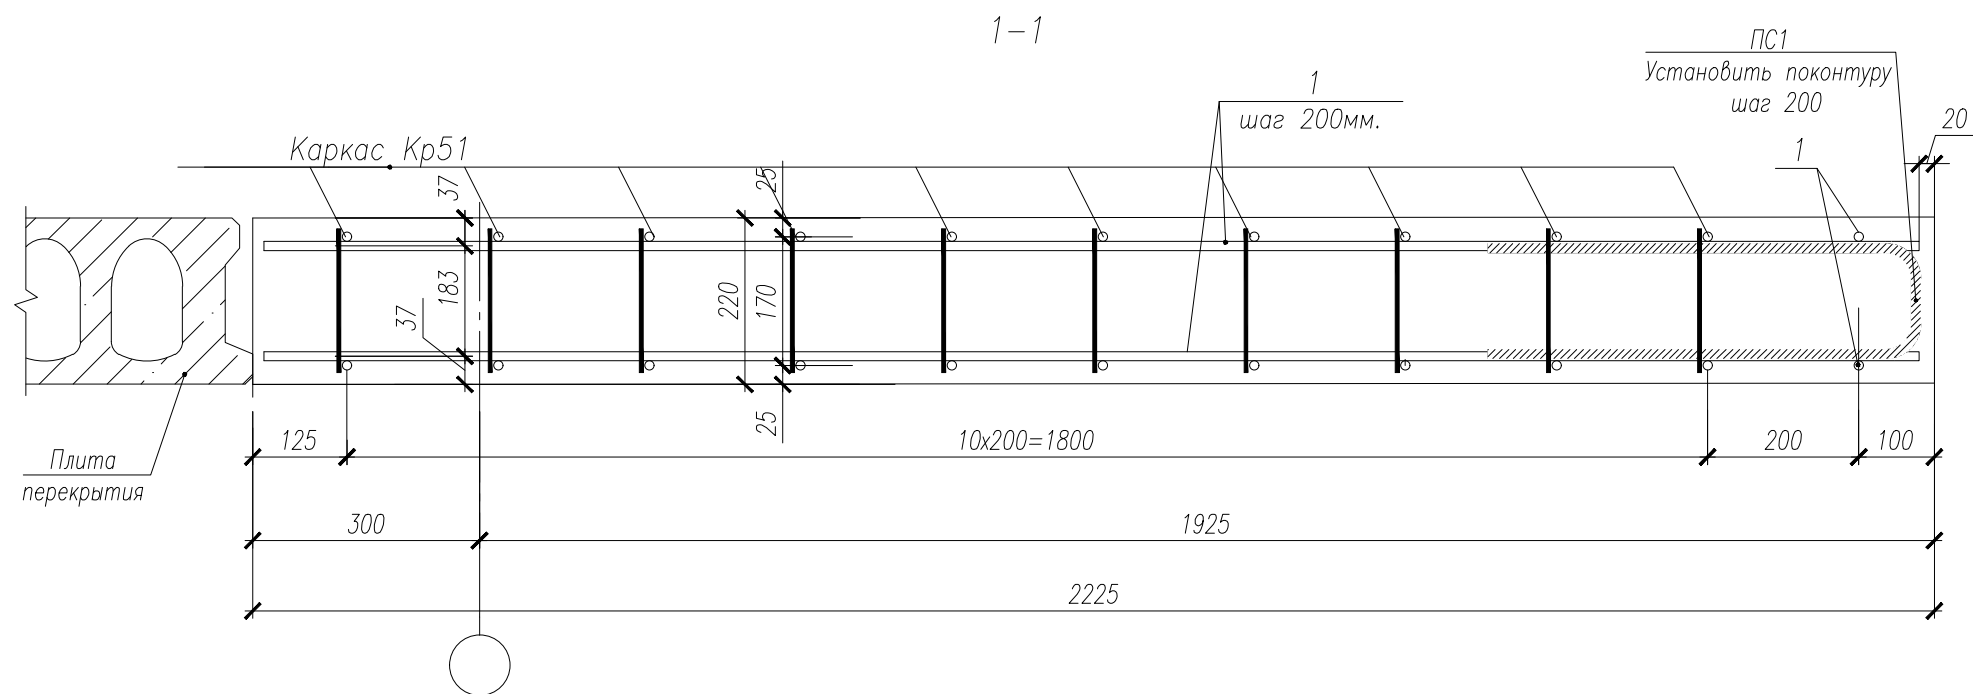
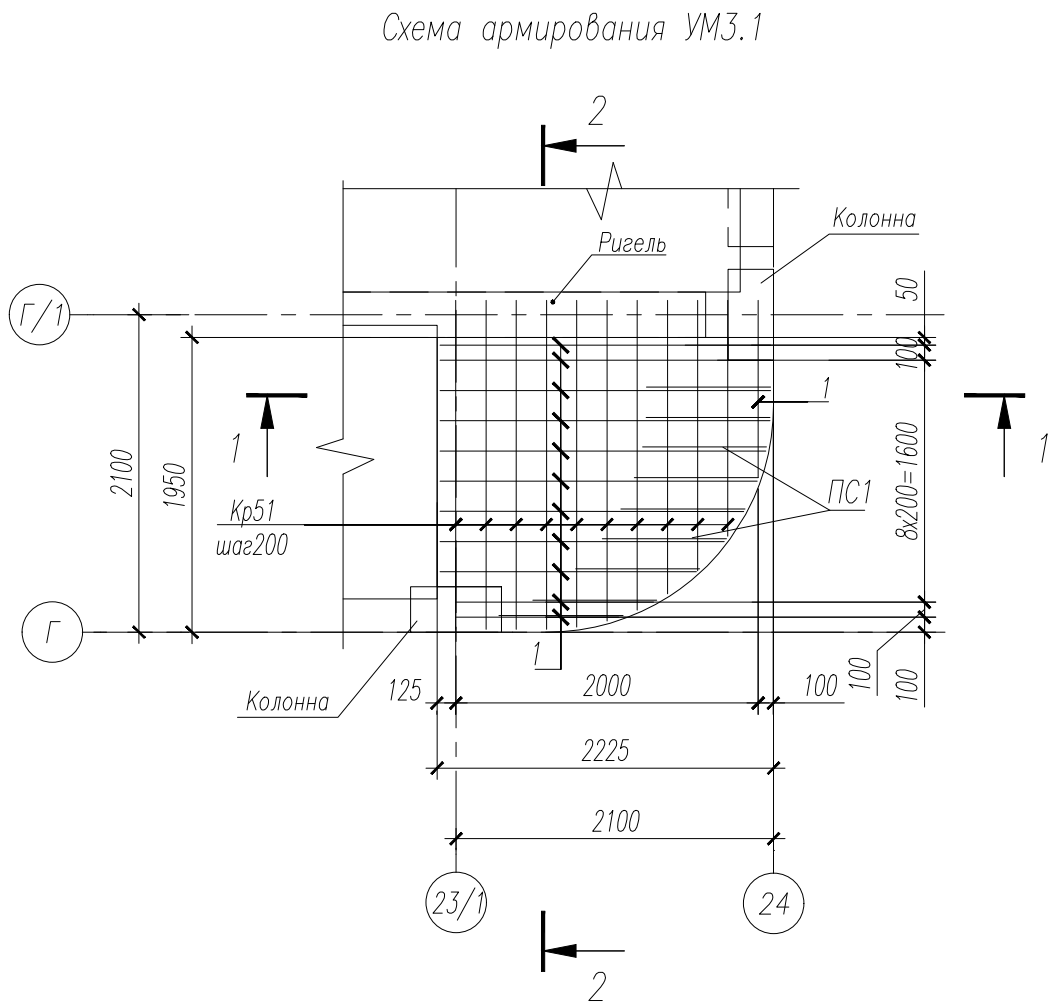
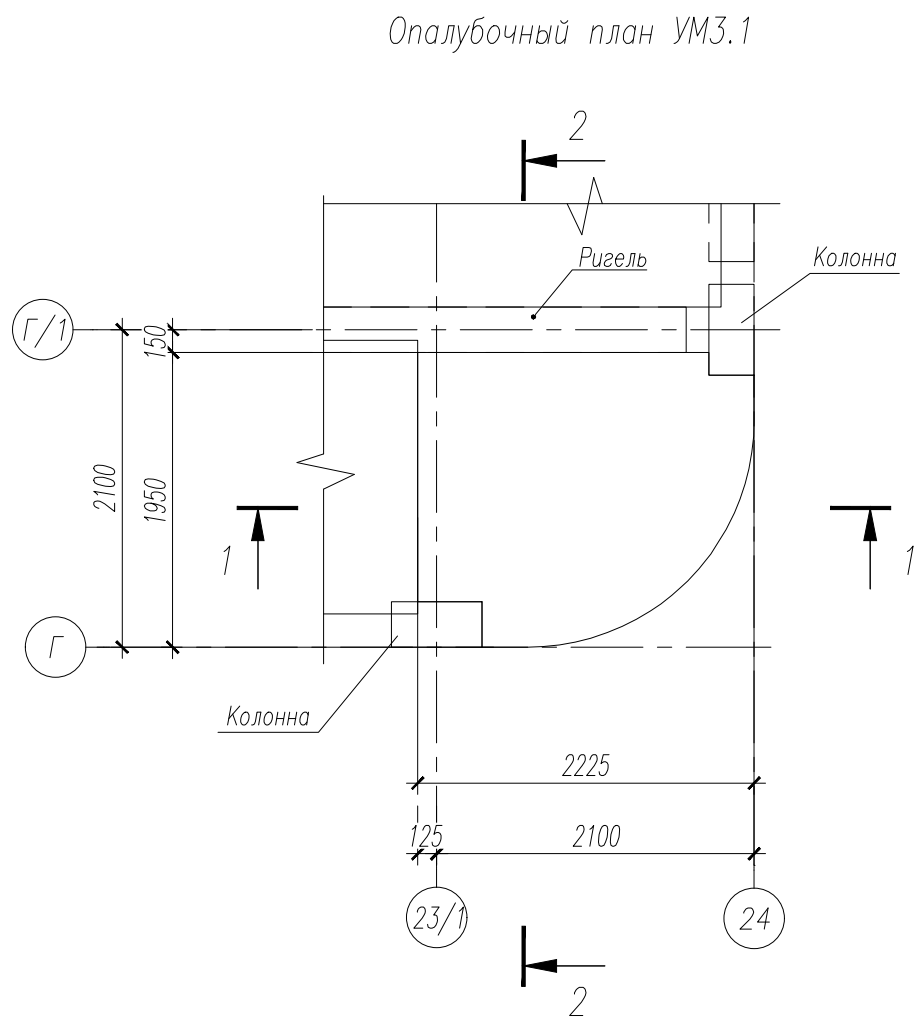
Поз.	Обозначение	Наименование	Кол.	Масса ед., кг	Приме-чание
Кр51	НУ ПОЛИК7/10-2023/04/10-2023 ПР-КМИ, л. 7	Каркас Кр51	11	4,97	
1		ø12 А500С ГОСТ 34028-2016, в п.м.	52	0,888	
2		ø12 А500С ГОСТ 34028-2016, в п.м.	5	0,888	
		Детали			
ПС1	НУ ПОЛИК7/10-2023/04/10-2023 ПР-КМИ, л. 2	Петлевой стержень ПС1	9	1,580	
		Материалы			
	ГОСТ 26633-2015	Бетон В35	0,88	0,00	м ³

Ведомость расхода стали на элемент, кг.

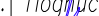Марка элемента	Изделия арматурные				Всего	Общий расход
	Арматура класса					
	А500С					
	ГОСТ 34028–2016					
	ø8	ø10	ø12	Итого		
УМЗн		11.88	107.63	119,51	119,51	119,51

- Арматурные каркасы, сетки, стержни соединять вязальной проволокой.
- Объем бетона приведен без учета надригельного участка.
- Каркасы Кр51 обрезать по месту по контуру монолитного участка.

						НУ ПОЛИК7/10-2023/04/10-2023 ПР-КЖ2.3-2			
						Взрослая поликлиника на 750 посещений для южной части г.Новый Уренгой, в том числе затраты на проектно-изыскательные работы			
Изм.	Колуч.	Лист	№ док.	Подпись	Дата	Секция 3	Стадия	Лист	Листов
Разработ.	Вотякова				09.04.24		Р	6	
Рук.группы	Хойлов				09.04.24				
Нач.отг.	Илюткин				09.04.24				
Н. контр.	Давыдова				09.04.24				
ГИП	Прокопьев				09.04.24				
						Монолитный участок УМЗн			









Поз.	Обозначение	Наименование	Кол.	Масса ед., кг	Приме-чание
Кр51	НУ ПОЛИК7/10-2023/04/10-2023 ПР-КМИ, л. 7	Каркас Кр51	10	4,97	
1		ø12 А500С ГОСТ 34028-2016, в п.м.	44,80	0,888	
2		ø12 А500С ГОСТ 34028-2016, в п.м.	4,40	0,888	
		Детали			
ПС1	НУ ПОЛИК7/10-2023/04/10-2023 ПР-КМИ, л. 2	Петлевой стержень ПС1	9	1,580	
		Материалы			
	ГОСТ 26633-2015	Бетон В35	0,82	0,00	м ³








Ведомость расхода стали на элемент, кг.

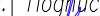Марка элемента	Изделия арматурные				Всего	Общий расход
	Арматура класса					
	А500С					
	ГОСТ 34028–2016					
	Ø8	Ø10	Ø12	Итого		
УМ3.1		10,80	96,80	107,60	107,60	107,60

- Арматурные каркасы, сетки, стержни соединять вязальной проволокой.
- Объем бетона приведен без учета надригельного участка.
- Каркасы Кр51 обрезать по месту по контуру монолитного участка.

						НУ ПОЛИК7/10-2023/04/10-2023 ПР-КЖ2.3-2			
						Взрослая поликлиника на 750 посещений для южной части г.Новый Уренгой, в том числе затраты на проектно-изыскательные работы			
Изм.	Колуч.	Лист	№ док.	Подпись	Дата	Секция 3	Стадия	Лист	Листов
Разработ.	Вотякова				09.04.24		Р	7	
Рук.группы	Хойлов				09.04.24				
Нач.отг.	Илюткин				09.04.24				
Н. контр.	Давыдова				09.04.24				
ГИП	Прокопьев				09.04.24				
						Монолитный участок УМ3.1			



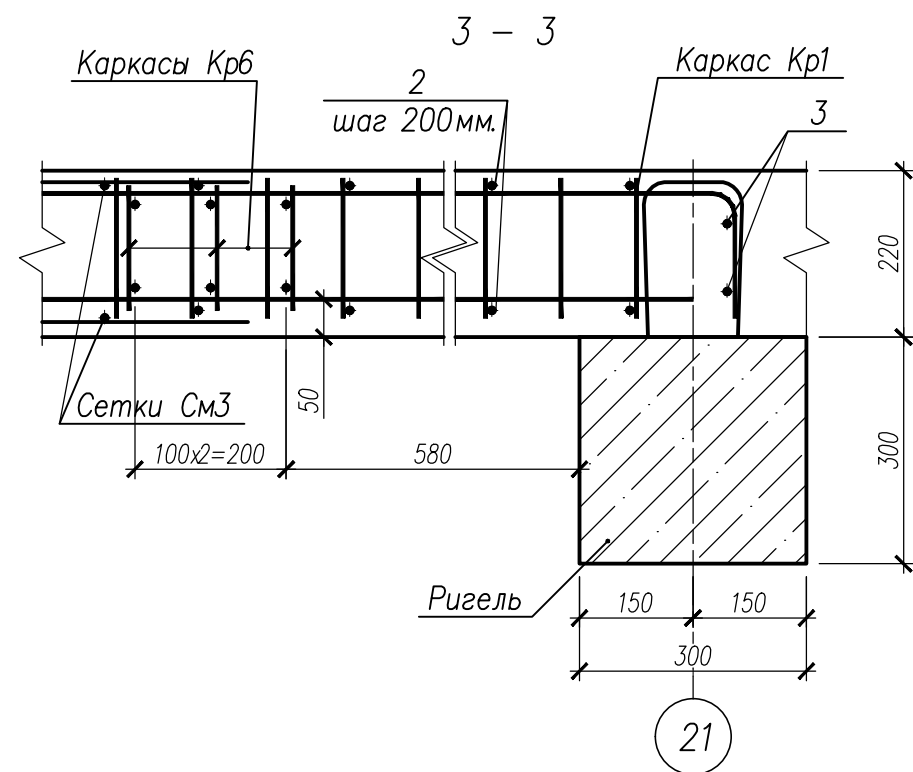
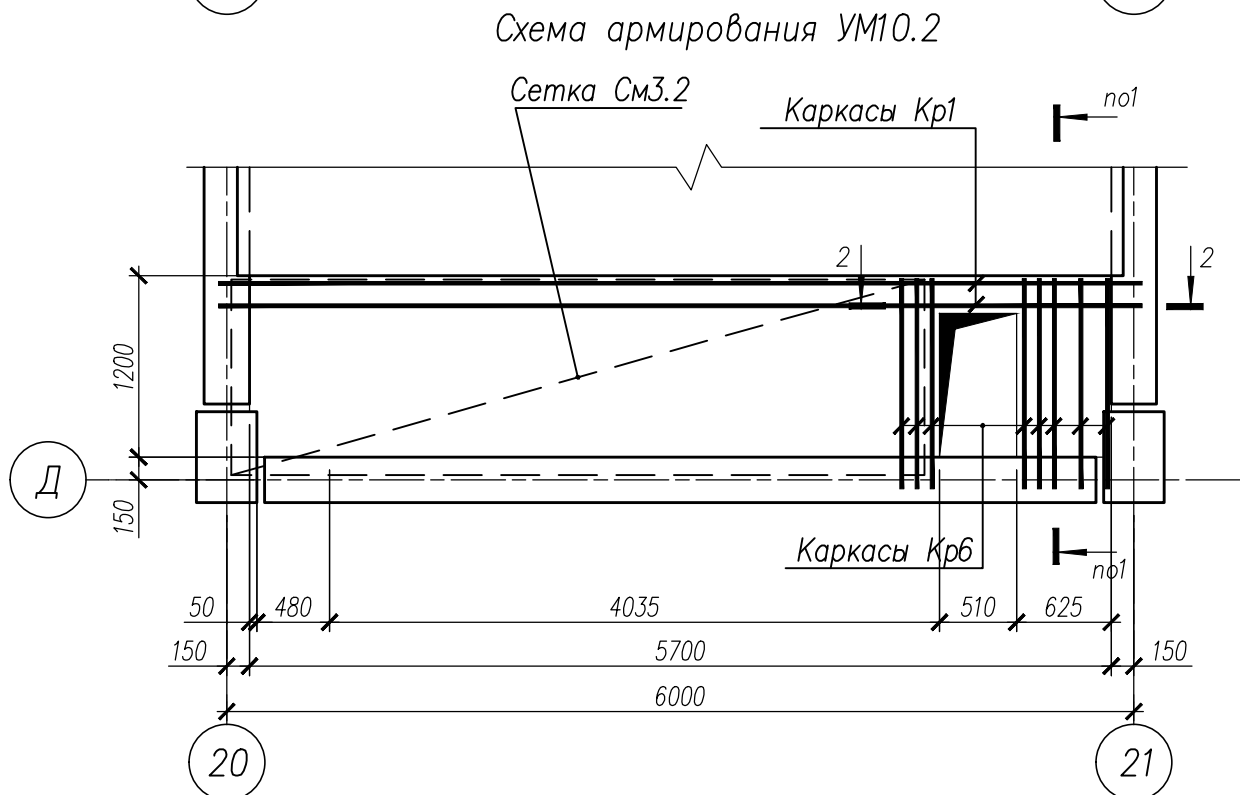
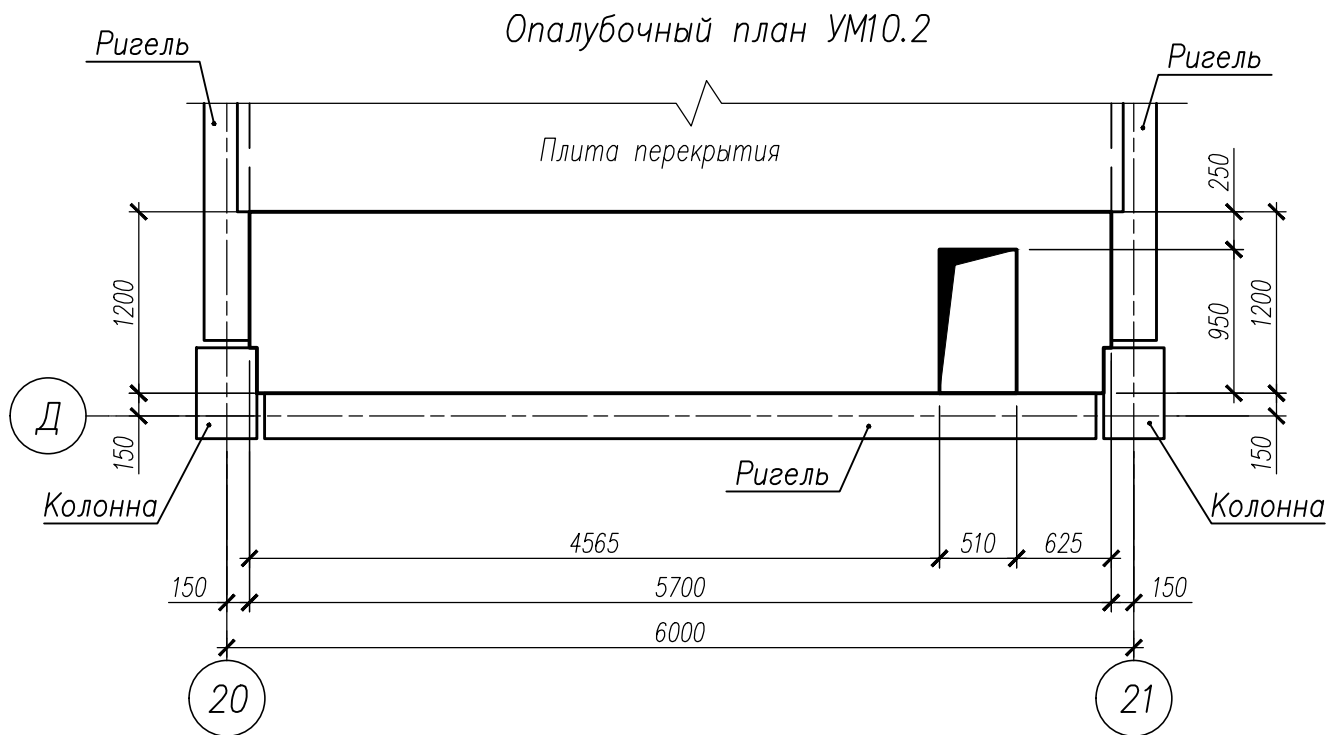
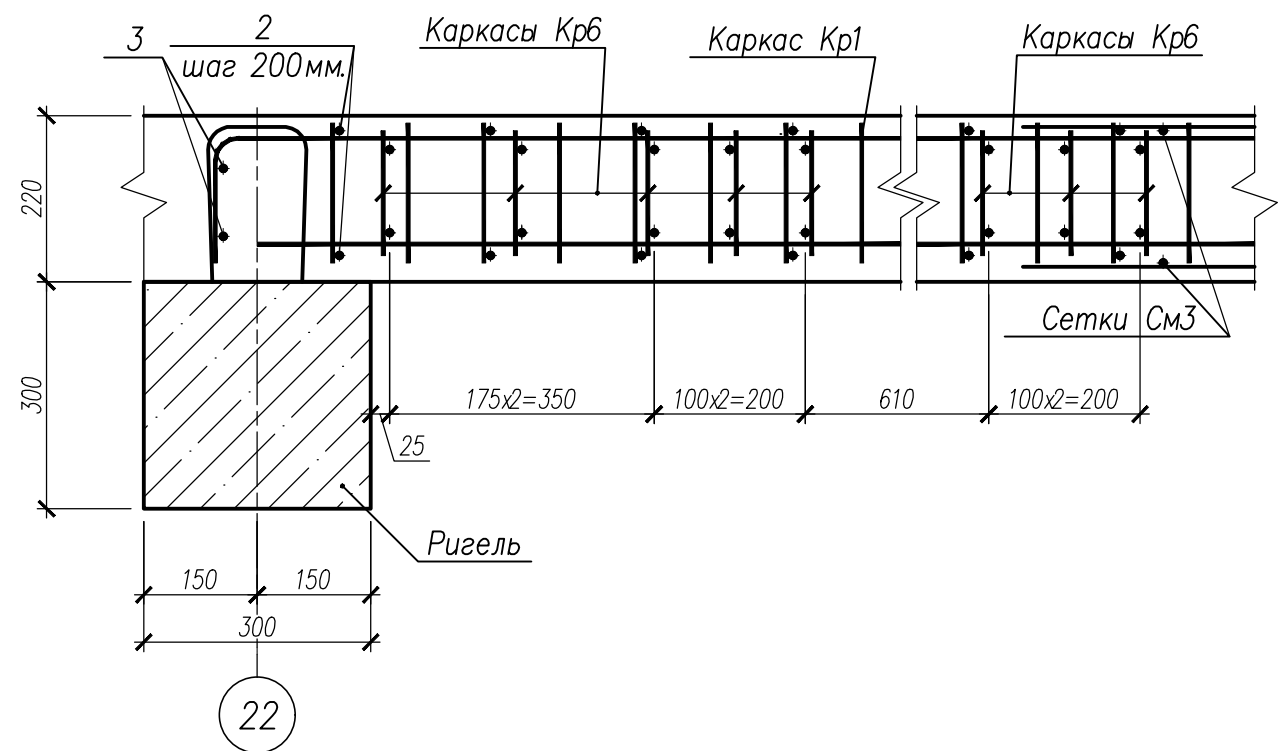
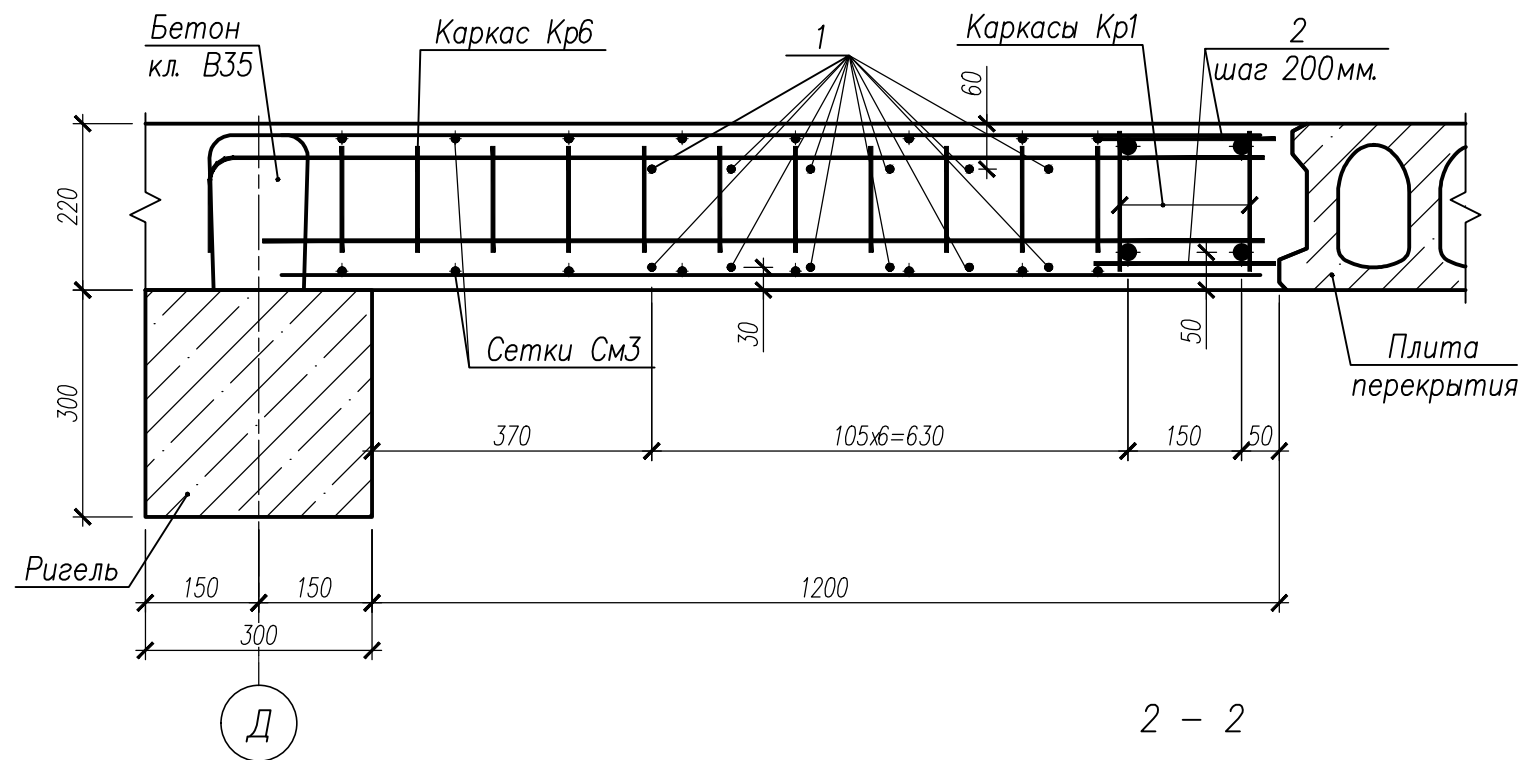
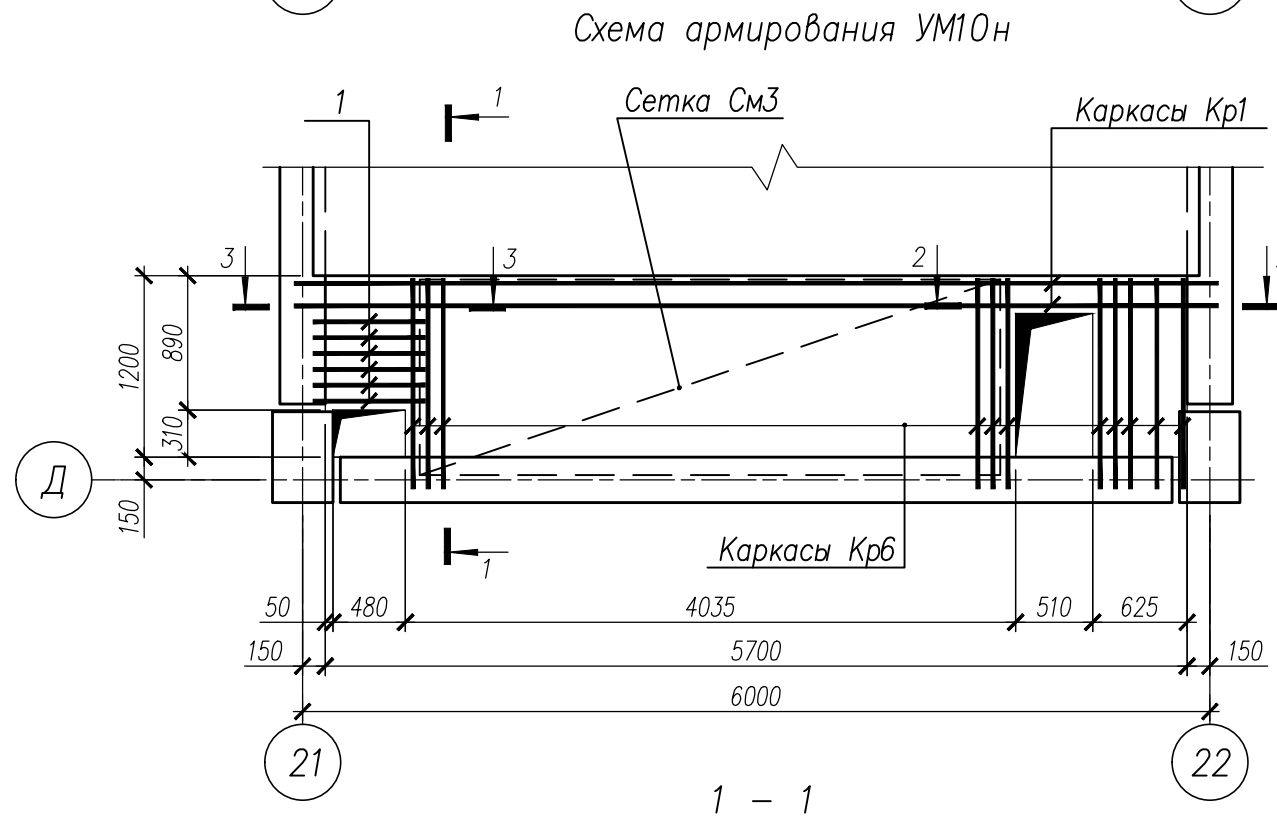
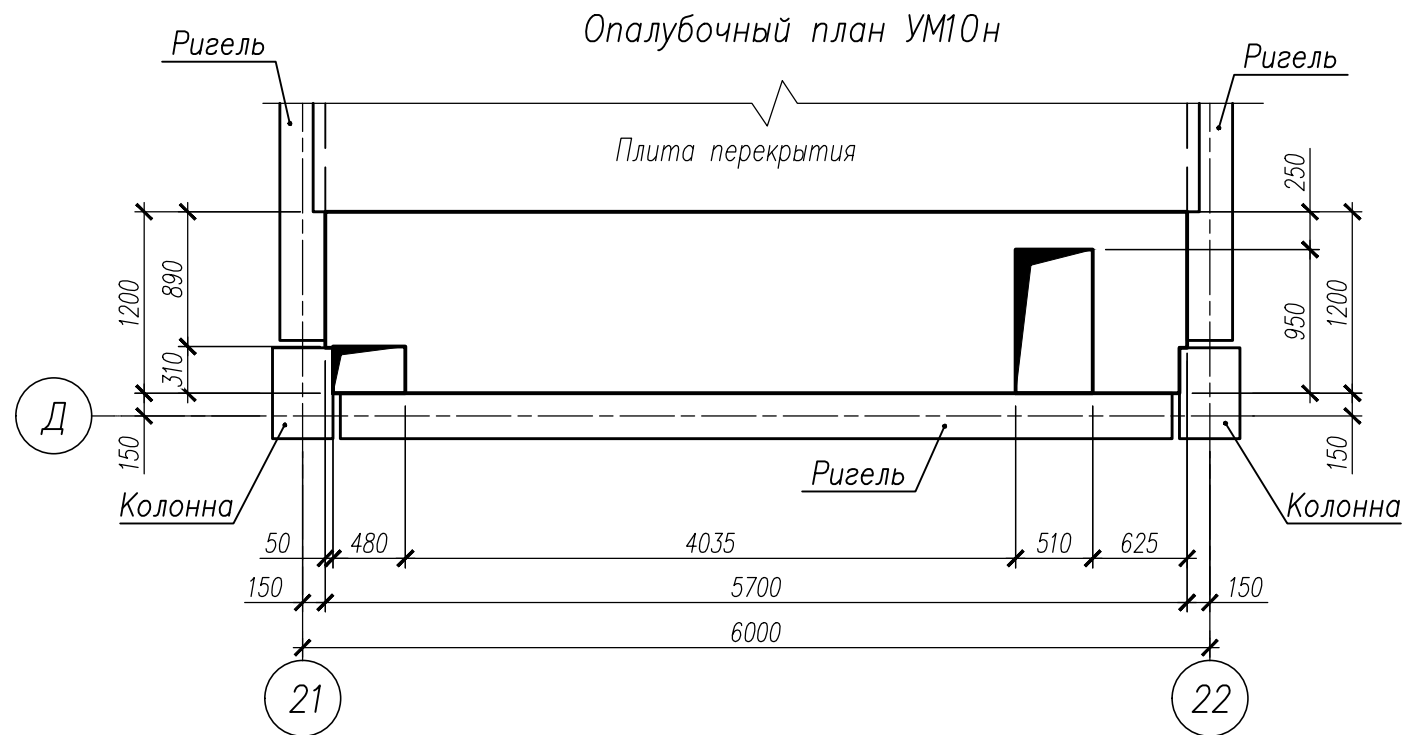


Спецификация на изделия					
Поз	Обозначение	Наименование	Кол.	Масса ед., кг	Примечание
		Монолитный участок УМ10н			
Кр1	НУ ПОЛИК7/10-2023/04/10-2023 ПР-КМ.И. л. 3	Каркас Кр1	2	59,13	
Крб	НУ ПОЛИК7/10-2023/04/10-2023 ПР-КМ.И. л. 3	Каркас Крб	11	2,65	
СМЗ	ГОСТ 23279-2012	Сетка4С 10А500С-150(100)129,5х384 80(215) 10А500С-150 175(65)	2	38,95	
1		Ø8 А500С ГОСТ 34028-2016, L=740	12	0,29	
2		Ø8 А500С ГОСТ 34028-2016, L=240	60	0,10	
3		Ø18 А500С ГОСТ 34028-2016, L=840	4	1,68	
	ГОСТ 26633-2015	Бетон класса В35, м³	1,38		
		Монолитный участок УМ10.2			
Кр1	НУ ПОЛИК7/10-2023/04/10-2023 ПР-КМ.И. л. 3	Каркас Кр1	2	59,13	
Крб	НУ ПОЛИК7/10-2023/04/10-2023 ПР-КМ.И. л. 3	Каркас Крб	8	2,65	
СМЗ.2	ГОСТ 23279-2012	Сетка4С 10А500С-150(100)129,5х458,5 80(215) 10А500С-150 195(190)	2	45,80	
2		Ø8 А500С ГОСТ 34028-2016, L=240	60	0,10	
3		Ø18 А500С ГОСТ 34028-2016, L=840	4	1,68	
	ГОСТ 26633-2015	Бетон класса В35, м³	1,40		

Ведомость расхода стали на элемент									
Марка элемента	Изделия арматурные							Всего	Общий расход
	Арматура класса								
	А500С								
	ГОСТ 34028–2016								
	Ø8	Ø10	Ø12	Ø18	Ø20	Ø32	Итого		
УМ10н	15,53	98,90	12,87	6,72	31,76	75,72	241,50	241,50	241,50
УМ10.2	10,40	109,84	9,36	6,72	31,76	75,72	243,80	243,80	243,80

						НУ ПОЛИК7/10-2023/04/10-2023 ПР-КЖ2-1		
						Взрослая поликлиника на 750 посещений для южной части г.Новый Уренгой, в том числе затраты на проектно-исследовательские работы		
Изм.	Колуч.	Лист	№ док.	Подпись	Дата	Секция 3	Стадия	Лист
Разработ.	Бильяк	09.04.24						Листов
Рук. группы	Хойлов	09.04.24						
Нач. отд.	Илюткин	09.04.24						
Н. контр.	Давыдова	09.04.24						
ГИП	Прокопьев	09.04.24				Монолитные участки УМ10н, УМ10.2		



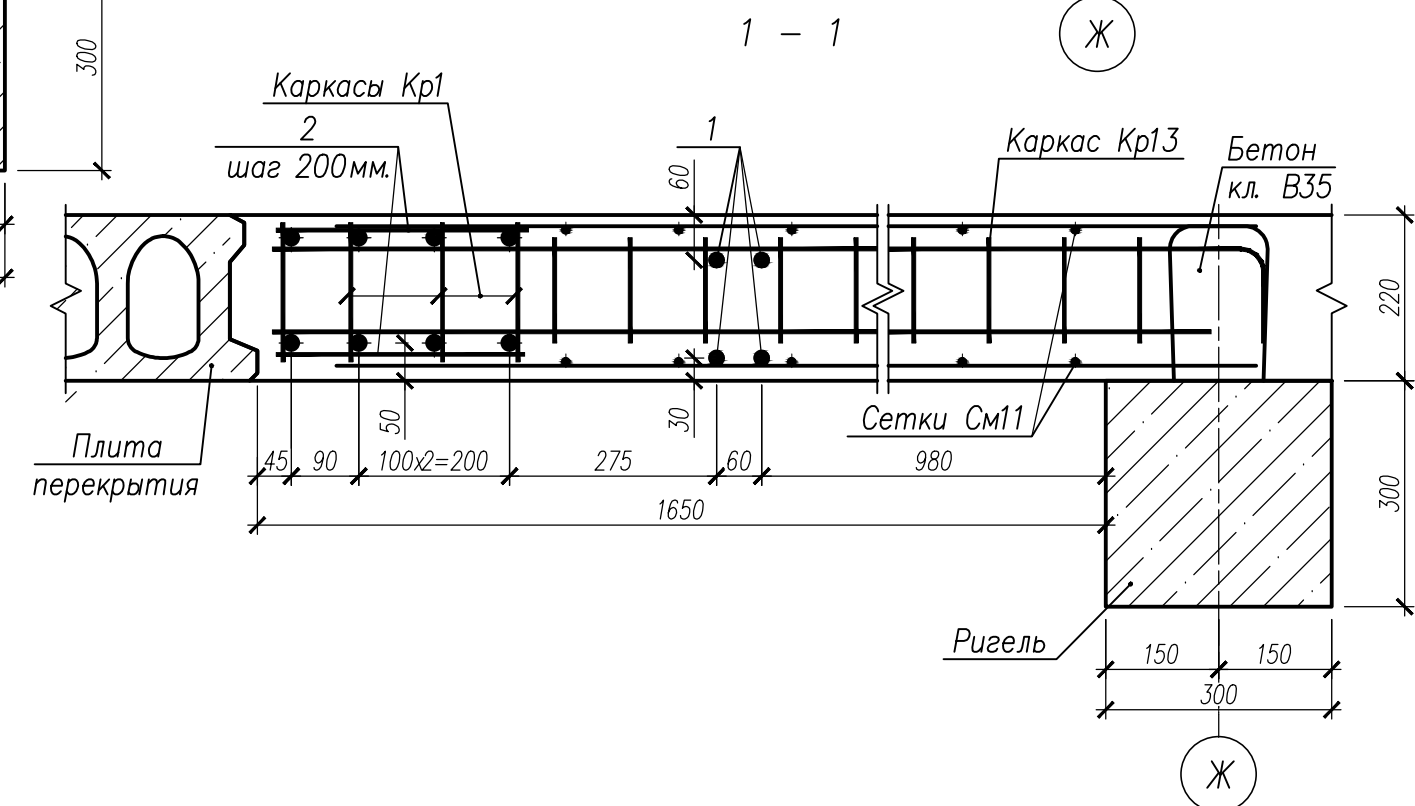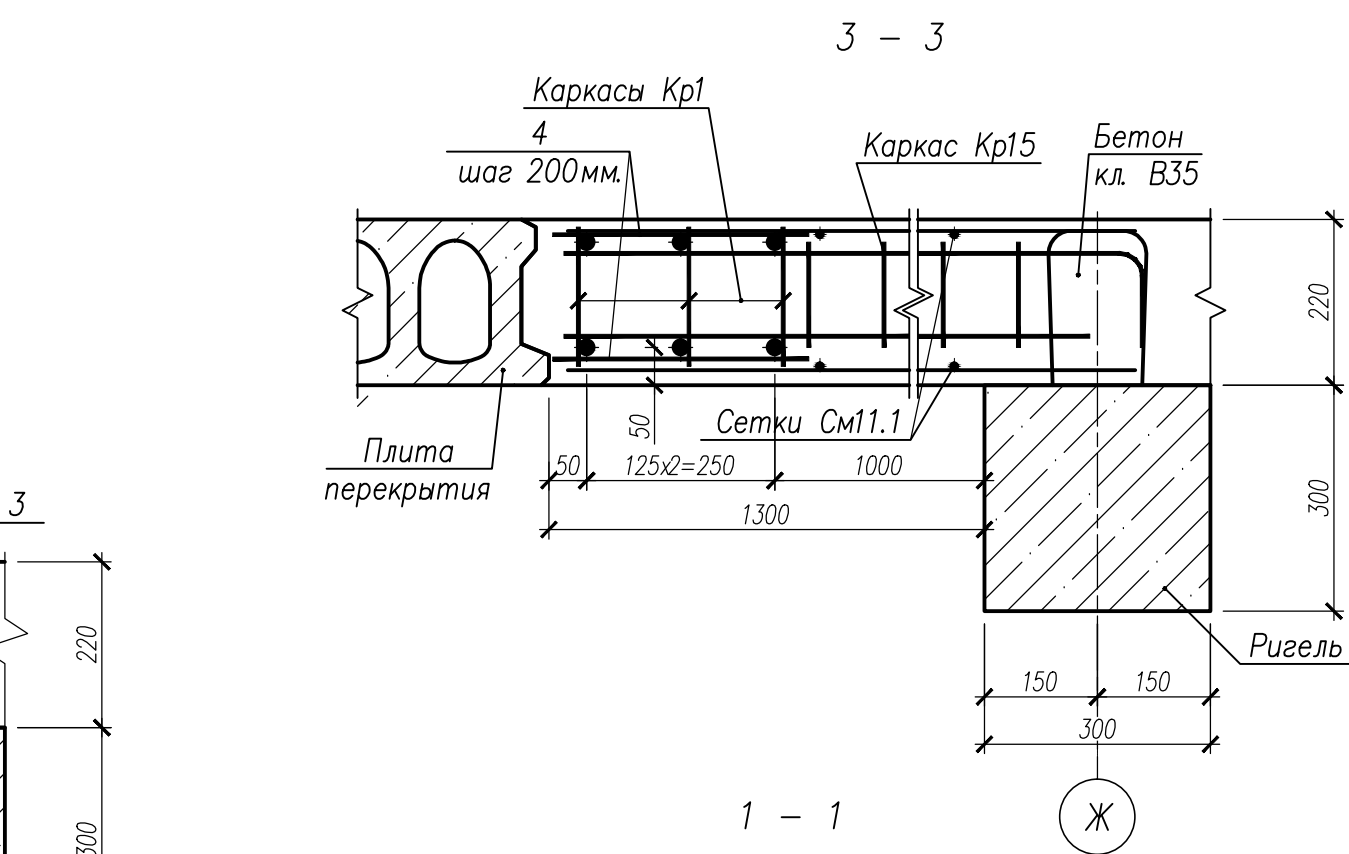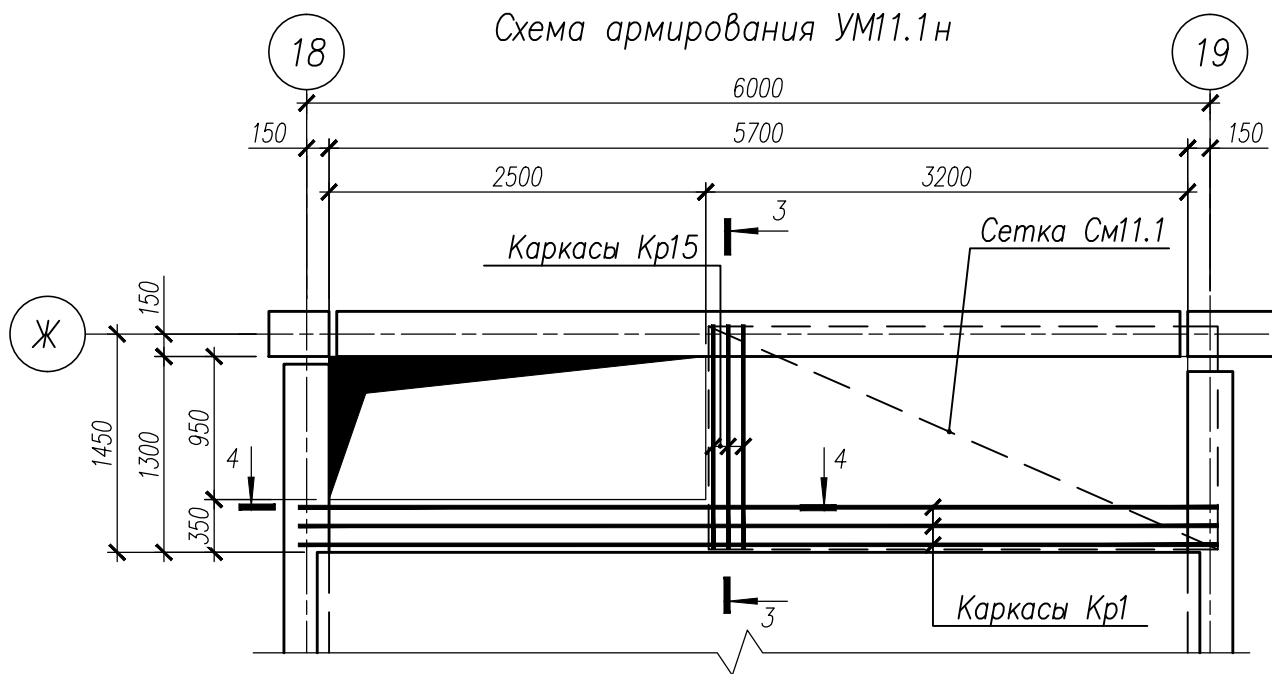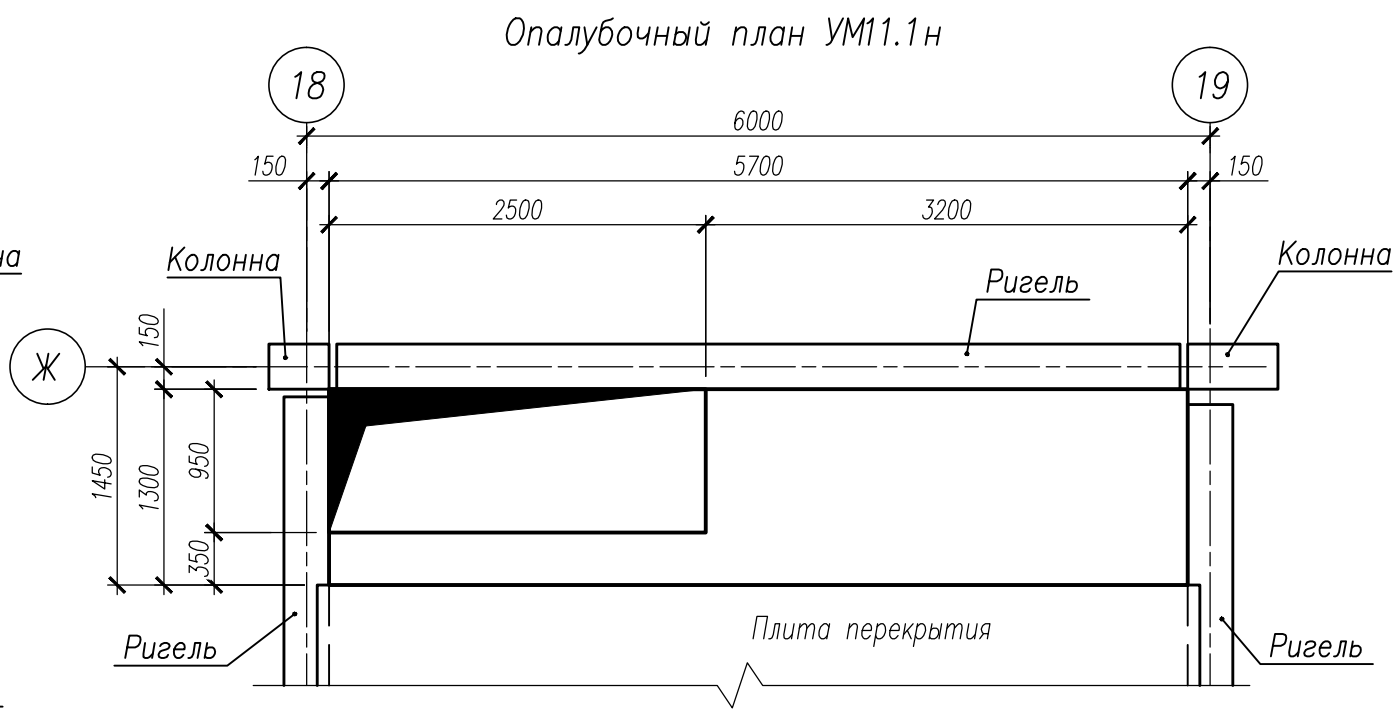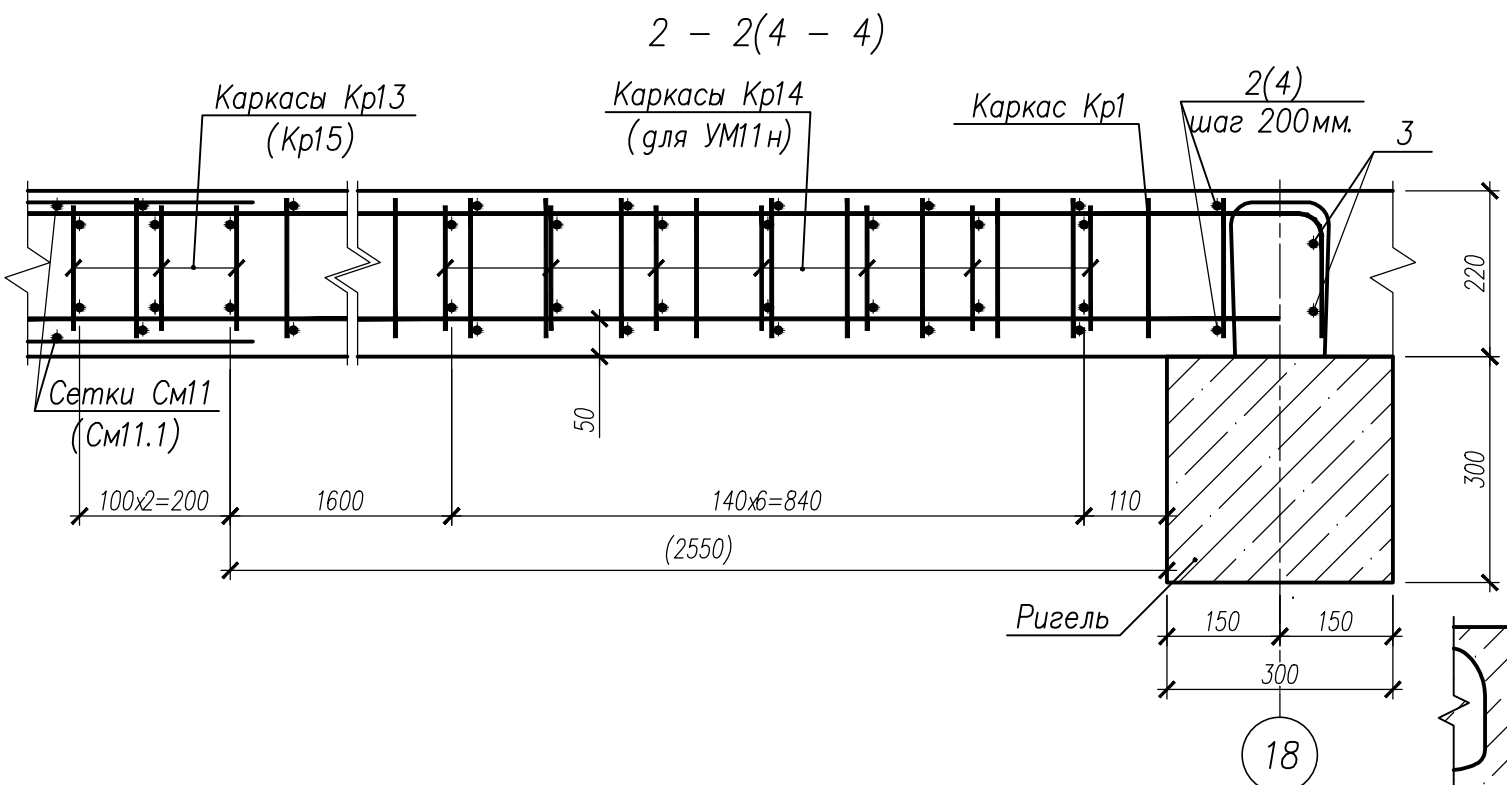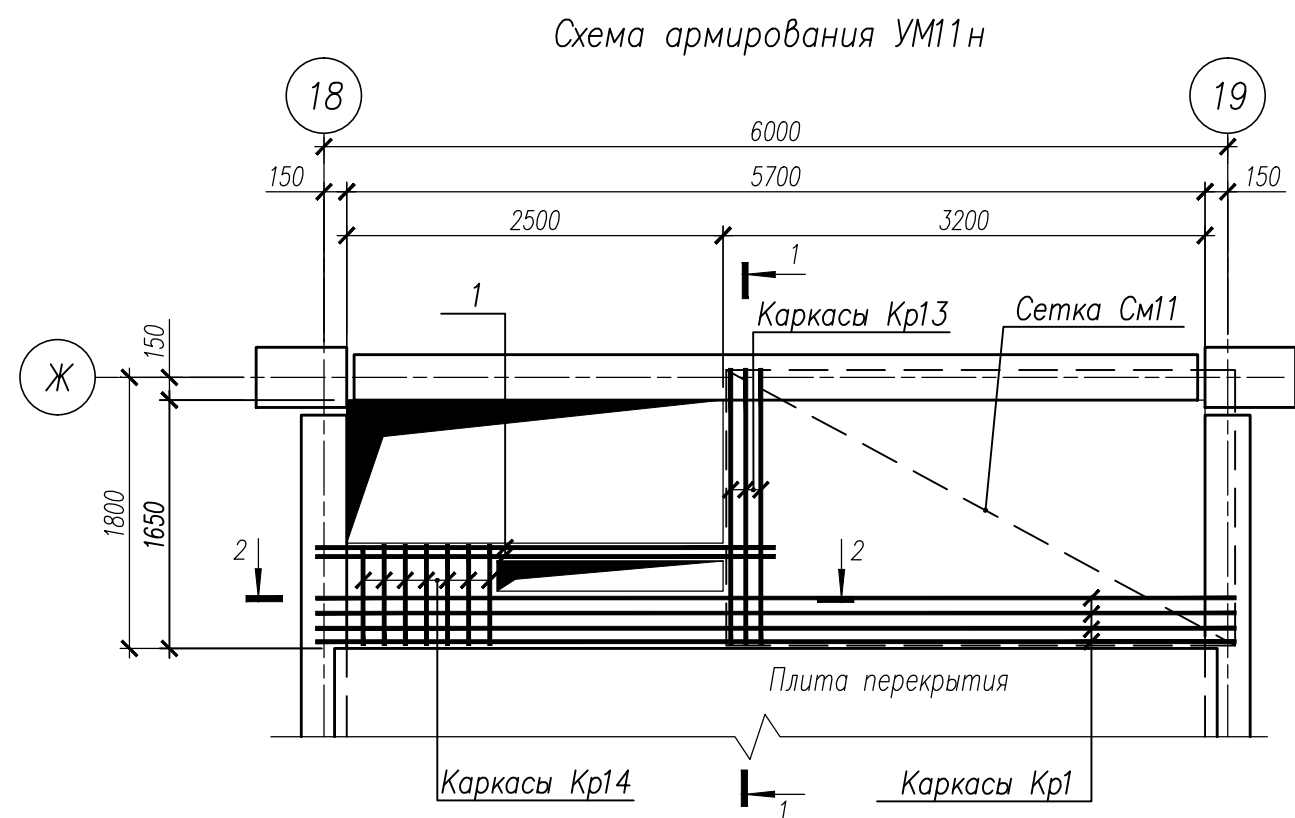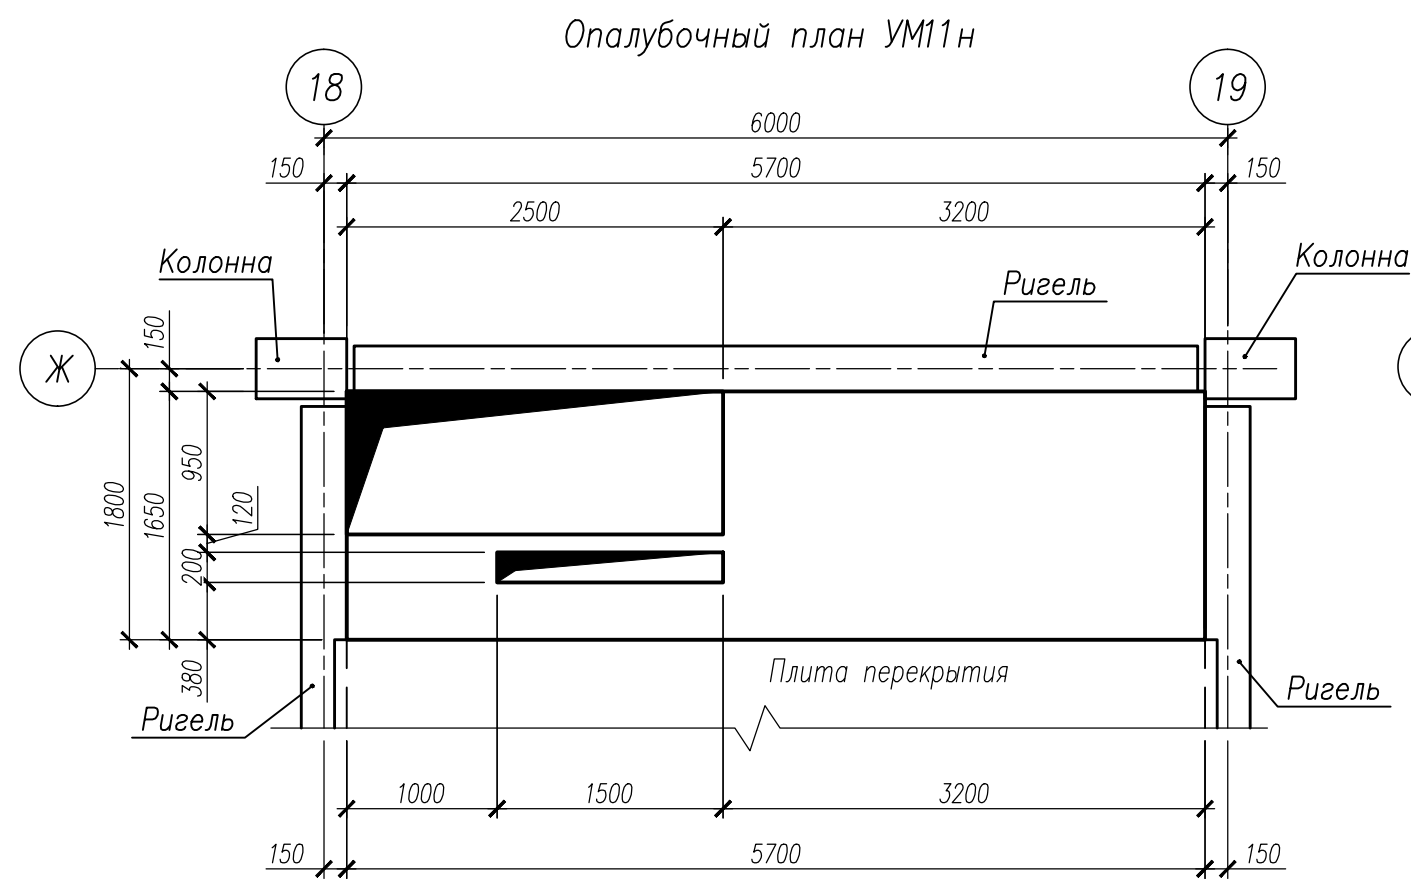








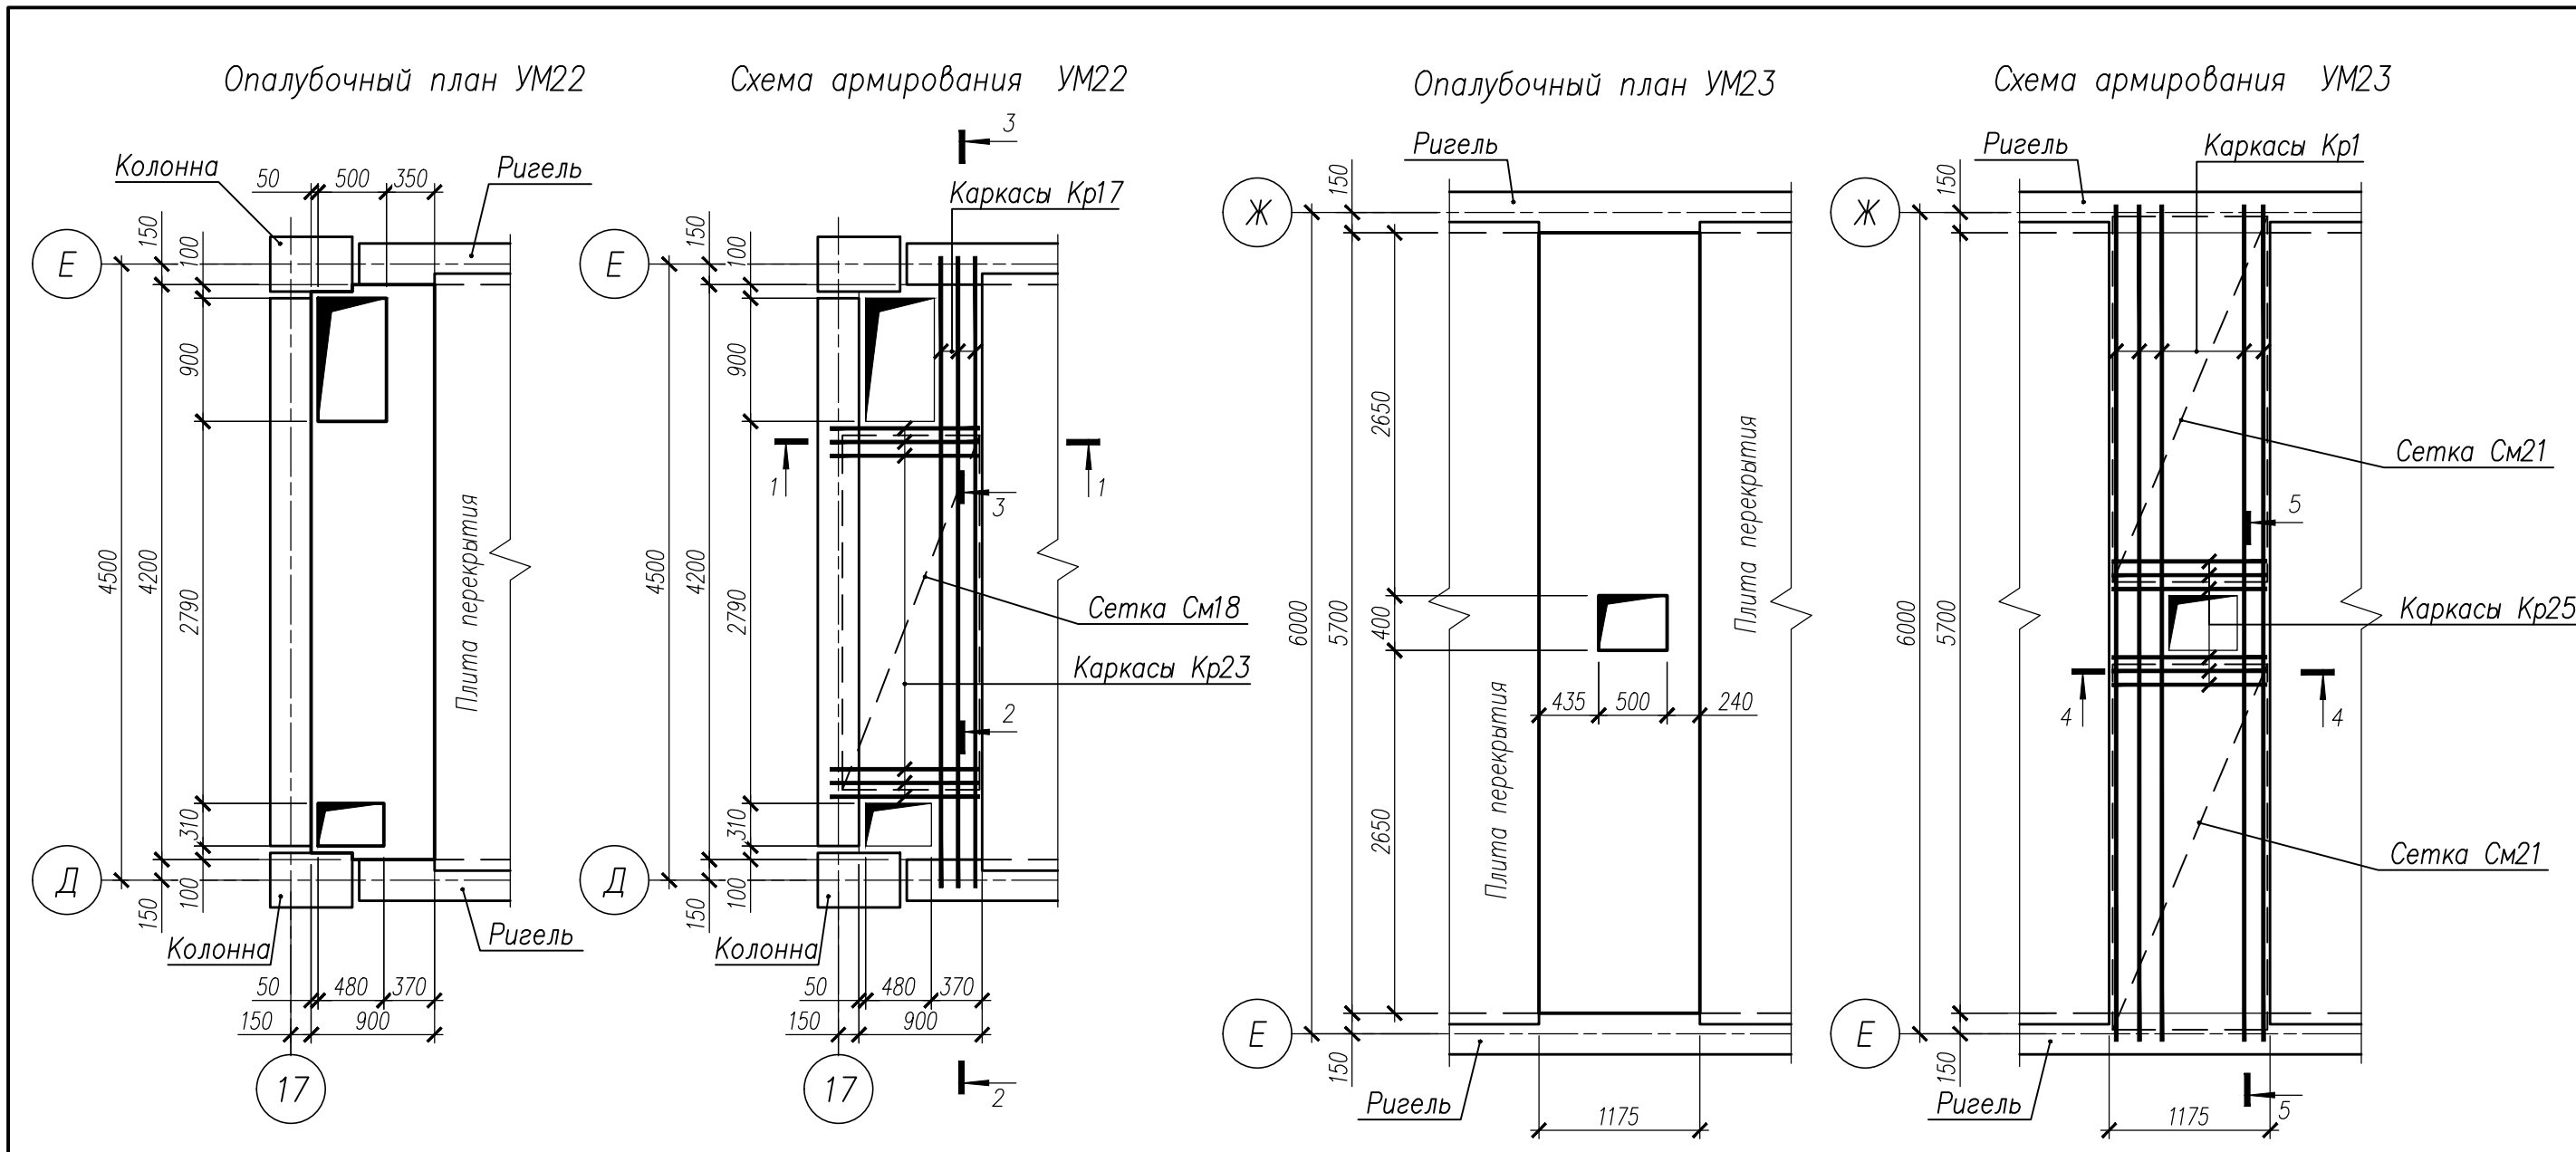
Спецификация на изделия

Поз	Обозначение	Наименование	Кол	Масса ед, кг	Примечание
		Монолитный участок УМ11н			
Кр1	НУ ПОЛИК7/10-2023/04/10-2023 л. 3	Каркас Кр1	4	59,13	
Кр13	НУ ПОЛИК7/10-2023/04/10-2023 л. 4	Каркас Кр13	3	5,14	
Кр14	НУ ПОЛИК7/10-2023/04/10-2023 л. 4	Каркас Кр14	7	1,34	
См11	ГОСТ 23279-2012	Сетка4С 12х500С-150 183х338 250(280) 12х500С-150 183х338 250(380)	2	59,51	
1		Ø18 А500С ГОСТ 34028-2016, L=3050	4	6,10	
2		Ø8 А500С ГОСТ 34028-2016, L=290	60	0,11	
3		Ø18 А500С ГОСТ 34028-2016, L=890	4	1,78	
	ГОСТ 26633-2015	Бетон класса В35, м³	1,48		
		Монолитный участок УМ11.1н			
Кр1	НУ ПОЛИК7/10-2023/04/10-2023 л. 3	Каркас Кр1	3	59,13	
Кр15	НУ ПОЛИК7/10-2023/04/10-2023 л. 4	Каркас Кр15	3	1,97	
См11.1	ГОСТ 23279-2012	Сетка4С 12х500С-150 147,5х338 335(240) 12х500С-150 147,5х338 270(260)	2	47,20	
4		Ø8 А500С ГОСТ 34028-2016, L=340	60	0,13	
3		Ø18 А500С ГОСТ 34028-2016, L=890	4	1,78	
	ГОСТ 26633-2015	Бетон класса В35, м³	1,11		


Ведомость расхода стали на элемент

Марка элемента	Изделия арматурные								Всего	Общий расход
	Арматура класса									
	A500C									
	ГОСТ 34028–2016									
	Ø8	Ø10	Ø12	Ø14	Ø18	Ø20	Ø32	Итого		
УМ11Н	8,00	25,46	132,52	6,30	31,52	63,52	151,44	418,8	418,76	418,76
УМ11.1Н	8,85	18,36	97,07	–	7,12	47,64	113,60	292,62	292,62	292,62

						НУ ПОЛИК7/10-2023/04/10-2023 ПР-КЖ2-1			
						Взрослая поликлиника на 750 посещений для южной части г.Новый Уренгой, в том числе затраты на проектно-изыскательные работы			
7	—	Зам.	296-24		30.08.24	Секция 3	Стадия	Лист	Листов
Изм.	Кол.уч.	Лист	№ док.	Подпись	Дата		Р	9	
Разработ.	Билик			30.08.24					
Рук. группы	Хойлов			30.08.24					
Нач.отг.	Илюткин			30.08.24					
Н. контр.	Давыдова			30.08.24	Монолитные участки УМ11н, УМ11.1н				
ГИП	Прокопьев			30.08.24					



Спецификация на изделия					
Поз	Обозначение	Наименование	Кол	Масса ед, кг	Примечание
		Монолитный участок УМ22			
Кр17	НУ ПОЛИК7/10-2023/04/10-2023 ПР-КМ И, л 5	Каркас Кр17	3	31,19	
Кр23	НУ ПОЛИК7/10-2023/04/10-2023 ПР-КМ И, л 5	Каркас Кр23	6	2,01	
См18	ГОСТ 23279-2012	Сетка4С 8А500С-150 100х259 70(330) 8А500С-150(110)	2	11,43	
1		Ø8 А500С ГОСТ 34028-2016, L=340	44	0,13	
2		Ø18 А500С ГОСТ 34028-2016, L=850	4	1,70	
	ГОСТ 26633-2015	Бетон класса В35, м³	0,70		
		Монолитный участок УМ23			
Кр1	НУ ПОЛИК7/10-2023/04/10-2023 ПР-КМ И, л 3	Каркас Кр1	5	59,13	
Кр25	НУ ПОЛИК7/10-2023/04/10-2023 ПР-КМ И, л 6	Каркас Кр25	6	2,30	
См21	ГОСТ 23279-2012	Сетка4С 8А500С-150 113х267 430(250) 8А500С-150 145(125)	4	11,81	
3		Ø8 А500С ГОСТ 34028-2016, L=420	60	0,17	
4		Ø8 А500С ГОСТ 34028-2016, L=230	60	0,09	
5		Ø18 А500С ГОСТ 34028-2016, L=1680	4	3,36	
	ГОСТ 26633-2015	Бетон класса В35, м³	1,43		

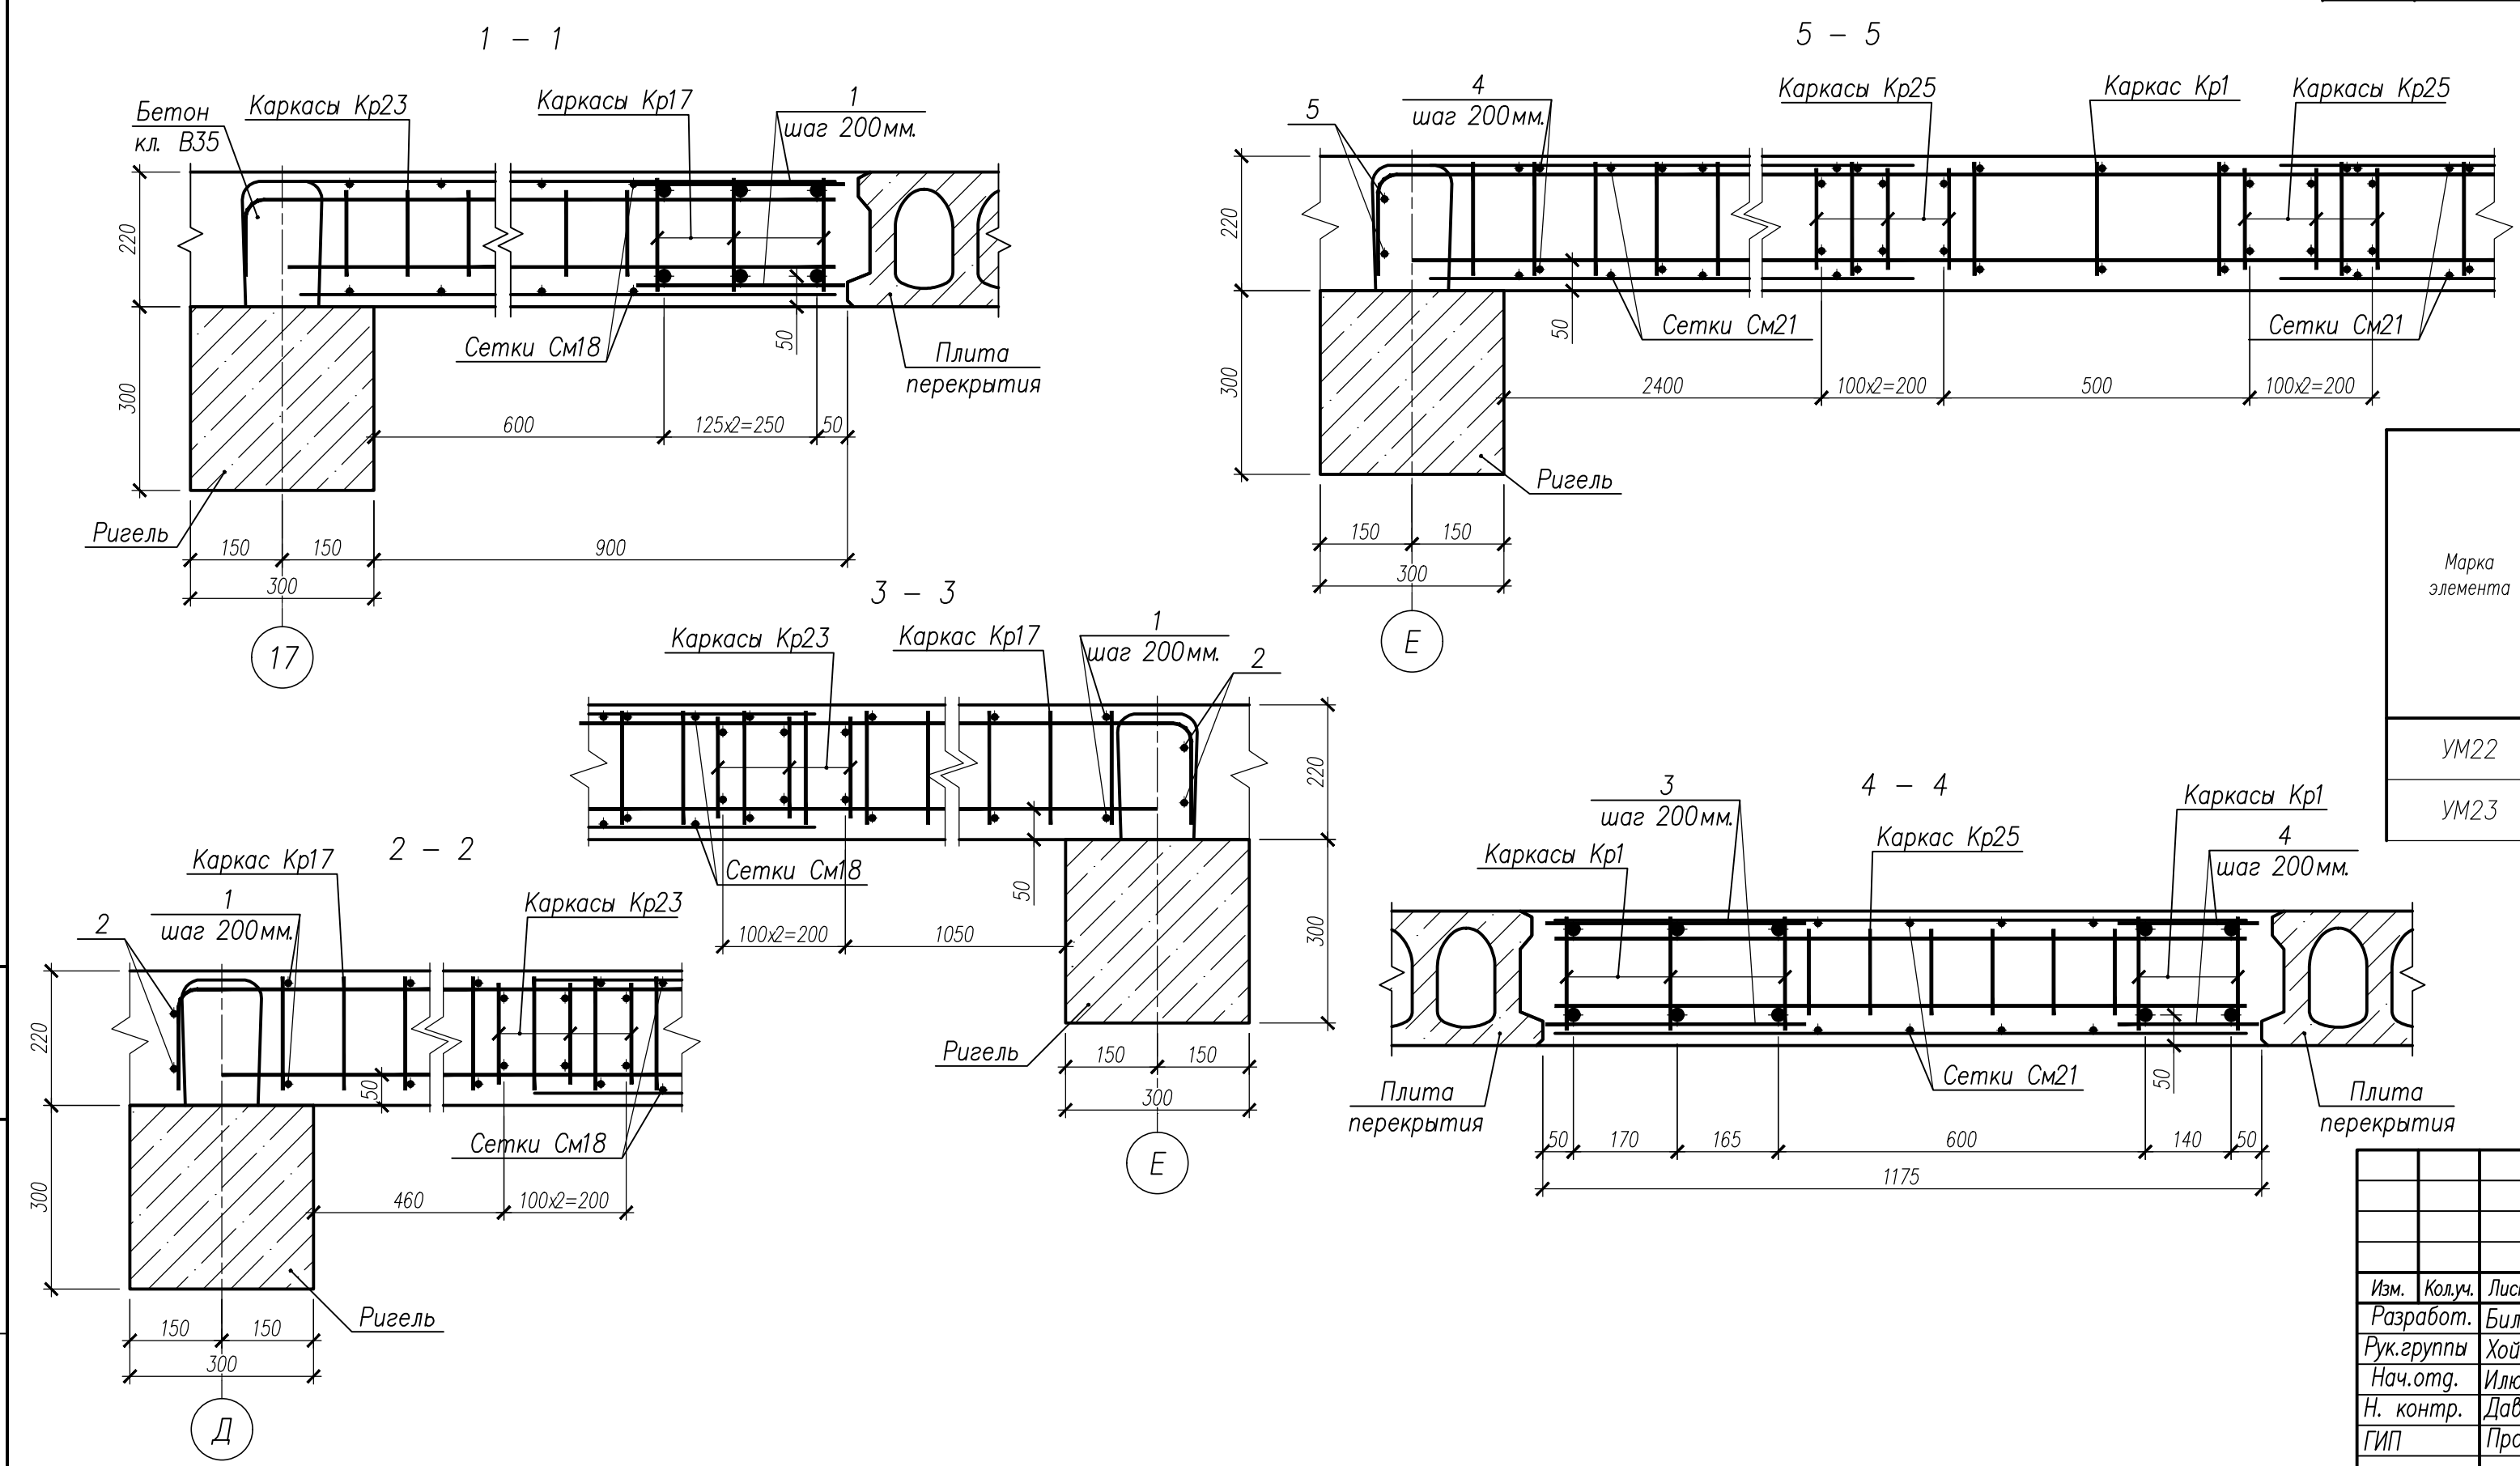

Ведомость расхода стали на элемент										
Марка элемента	Изделия арматурные								Всего	Общий расход
	Арматура класса									
	A500C									
	ГОСТ 34028–2016									
	Ø8	Ø10	Ø12	Ø18	Ø20	Ø25	Ø32	Итого		
УМ22	30,68	17,04	5,46	36,20	–	51,63	–	141,00	141,00	141,00
УМ23	64,65	26,95	12,0	13,45	79,40	–	189,30	385,75	385,75	385,75

НУ ПОЛИК7/10-2023/04/10-2023 ПР-КЖ2-1					
Взрослая поликлиника на 750 посещений для южной части г.Новый Уренгой, в том числе затраты на проектно-исследовательские работы					
Изм.	Кол.уч.	Лист	№ док.	Подпись	Дата
Разработ.	Бильяк	09.04.24			
Рук. группы	Хойлов	09.04.24			
Нач. отд.	Илюткин	09.04.24			
Н. контр.	Давыдова	09.04.24			
ГИП	Прокопьев	09.04.24			
Секция 3				Стация	Лист
Монолитные участки УМ22, УМ23				Р	10

Инв.№ подл. 231

Взам.инв.№

Подпись и дата

Схема армирования УМ24





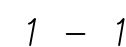


Схема армирования УМ27

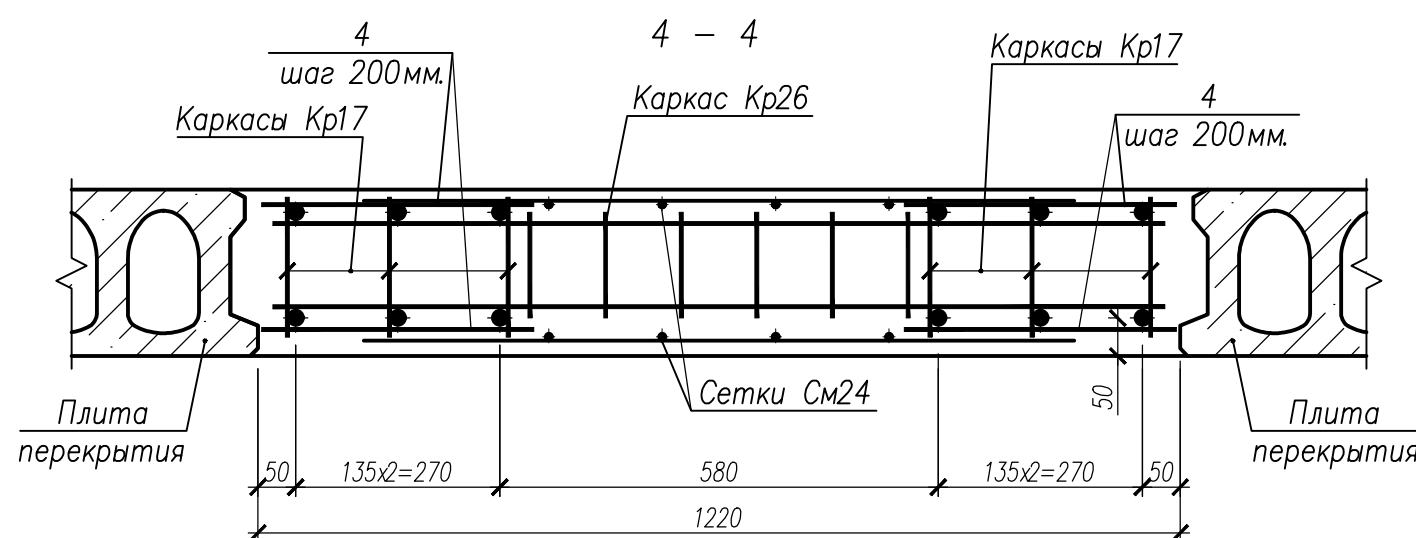

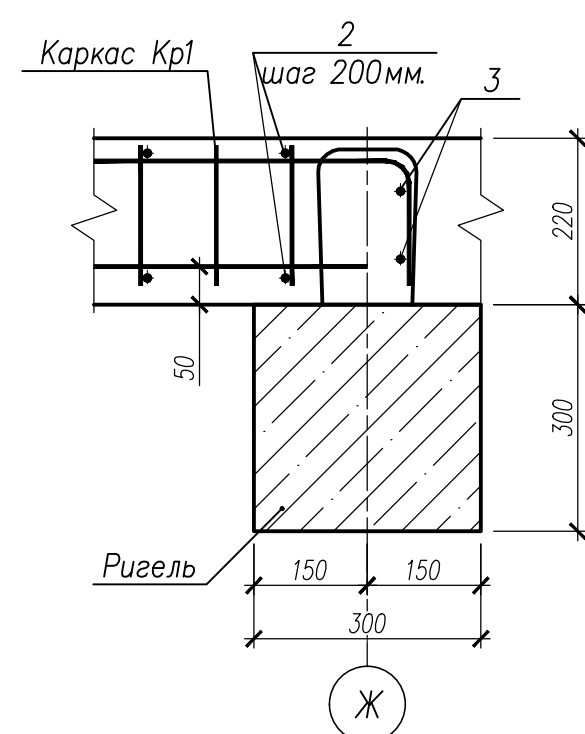

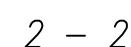

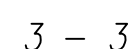







5 - 5



Поз	Обозначение	Наименование	Кол.	Масса ед., кг	Примечание
		Монолитный участок УМ24			
Кр1	НУ ПОЛИК7/10-2023/04/10-2023 ПР-КМ.И. д. 3	Каркас Кр1	3	59,13	
Кр23	НУ ПОЛИК7/10-2023/04/10-2023 ПР-КМ.И. д. 5	Каркас Кр23	6	2,01	
См22	ГОСТ 23279-2012	Сетка4С $\frac{8A500C-150}{8A500C-150}$ 100x267 $\frac{200(350)}{100(170)}$	2	10,94	
См22.1	ГОСТ 23279-2012	Сетка4С $\frac{8A500C-150}{8A500C-150}$ 100x267 $\frac{200(350)}{100(170)}$	2	11,08	
1		Ø8 A500C ГОСТ 34028-2016, L=810	2	0,32	
2		Ø8 A500C ГОСТ 34028-2016, L=340	60	0,13	
3		Ø18 A500C ГОСТ 34028-2016, L=850	4	1,70	
	ГОСТ 26633-2015	Бетон класса В35, м³	1,10		
		Монолитный участок УМ27			
Кр17	НУ ПОЛИК7/10-2023/04/10-2023 ПР-КМ.И. д. 5	Каркас Кр17	6	31,19	
Кр26	НУ ПОЛИК7/10-2023/04/10-2023 ПР-КМ.И. д. 6	Каркас Кр26	3	2,40	
См24	ГОСТ 23279-2012	Сетка4С $\frac{8A500C-150}{8A500C-150}$ 94x391 $\frac{245}{160(150)}$	2	15,46	
4		Ø8 A500C ГОСТ 34028-2016, L=360	88	0,14	
5		Ø18 A500C ГОСТ 34028-2016, L=1700	4	3,40	
	ГОСТ 26633-2015	Бетон класса В35, м³	1,09		

Марка элемента	Изделия арматурные								Всего	Общий расход
	Арматура класса									
	A500С									
	ГОСТ 34028–2016									
	Ø8	Ø10	Ø12	Ø18	Ø20	Ø25	Ø32	Итого		
УМ24	54,60	20,67	5,46	6,80	47,64	–	113,58	248,75	248,75	248,75
УМ27	44,15	25,08	6,3	72,41	–	103,26	–	251,20	251,20	251,20



						НУ ПОЛИК7/10-2023/04/10-2023 ПР-КЖ2-1			
						Взрослая поликлиника на 750 посещений для южной части г.Новый Уренгой, в том числе затраты на проектно-изыскательные работы			
Изм.	Колуч.	Лист	№ док.	Подпись	Дата	Секция 3	Стадия	Лист	Листов
Разработ.	Билык				09.04.24		Р	11	
Рук. группы	Хойлов				09.04.24				
Нач.отг.	Илюткин				09.04.24				
Н. контр.	Давыдова				09.04.24				
ГИП	Прокопьев				09.04.24	Монолитные участки УМ24, УМ27			

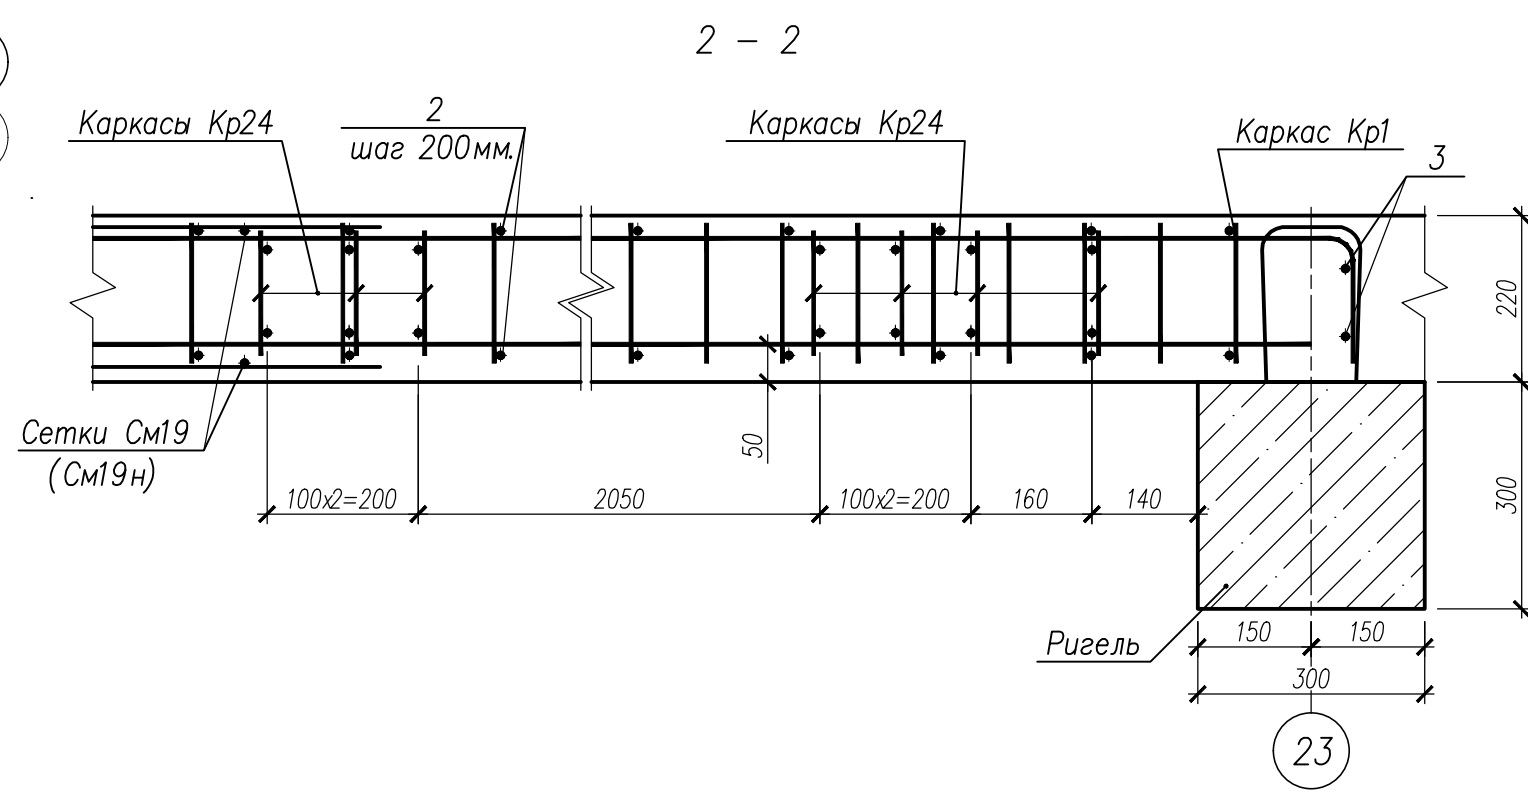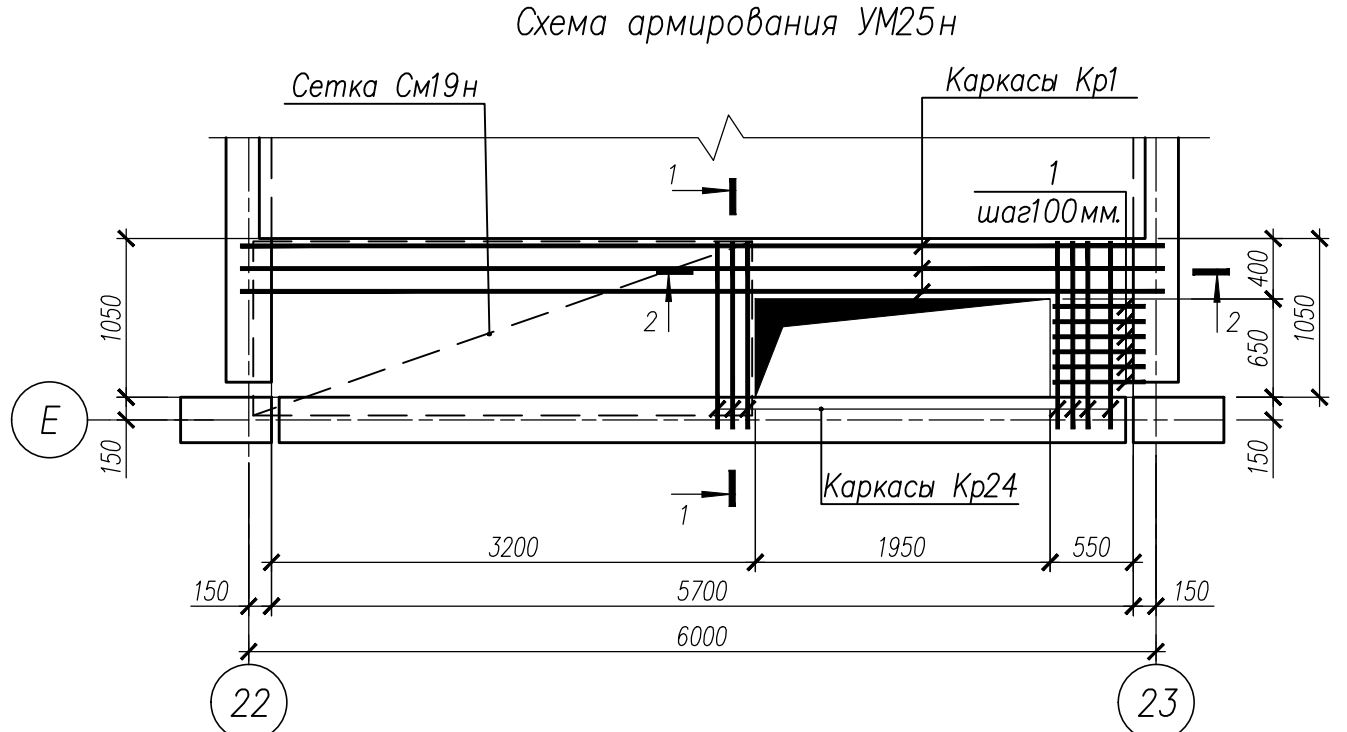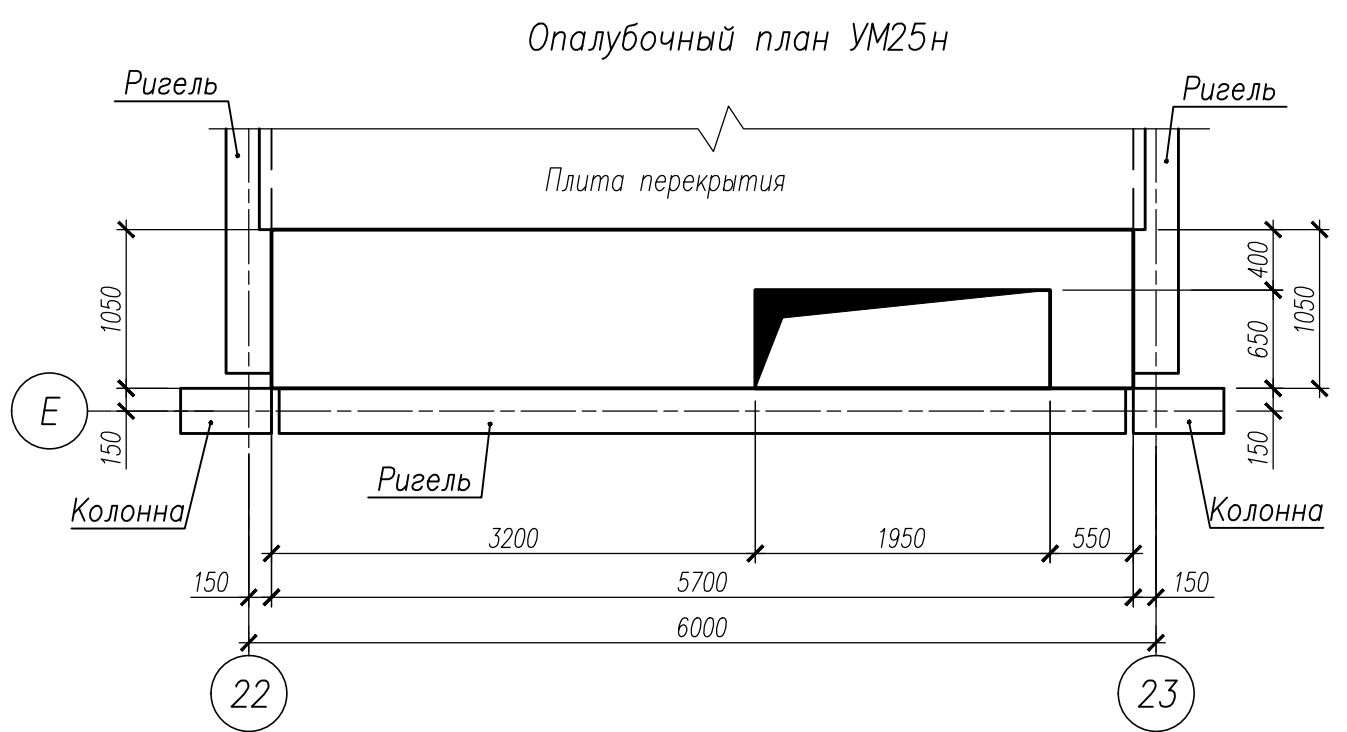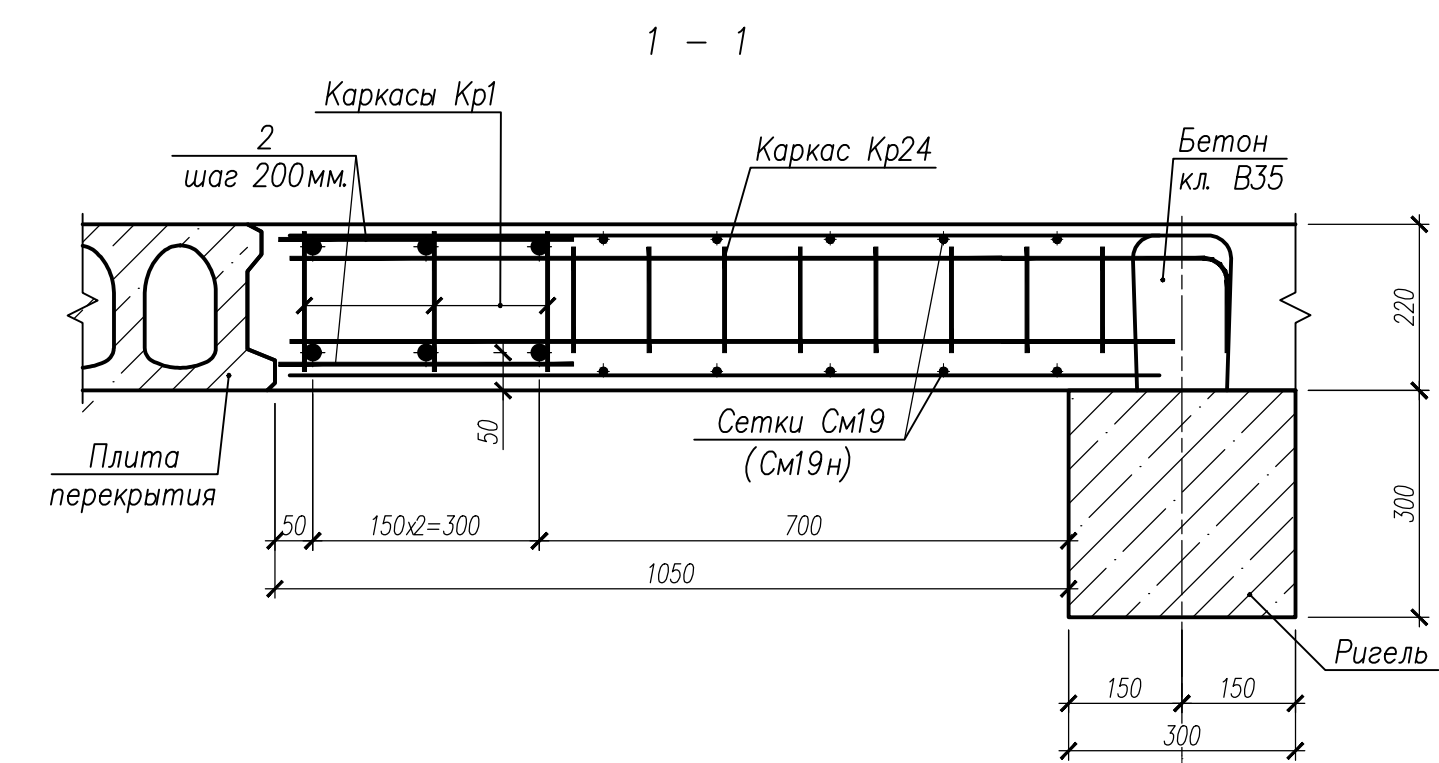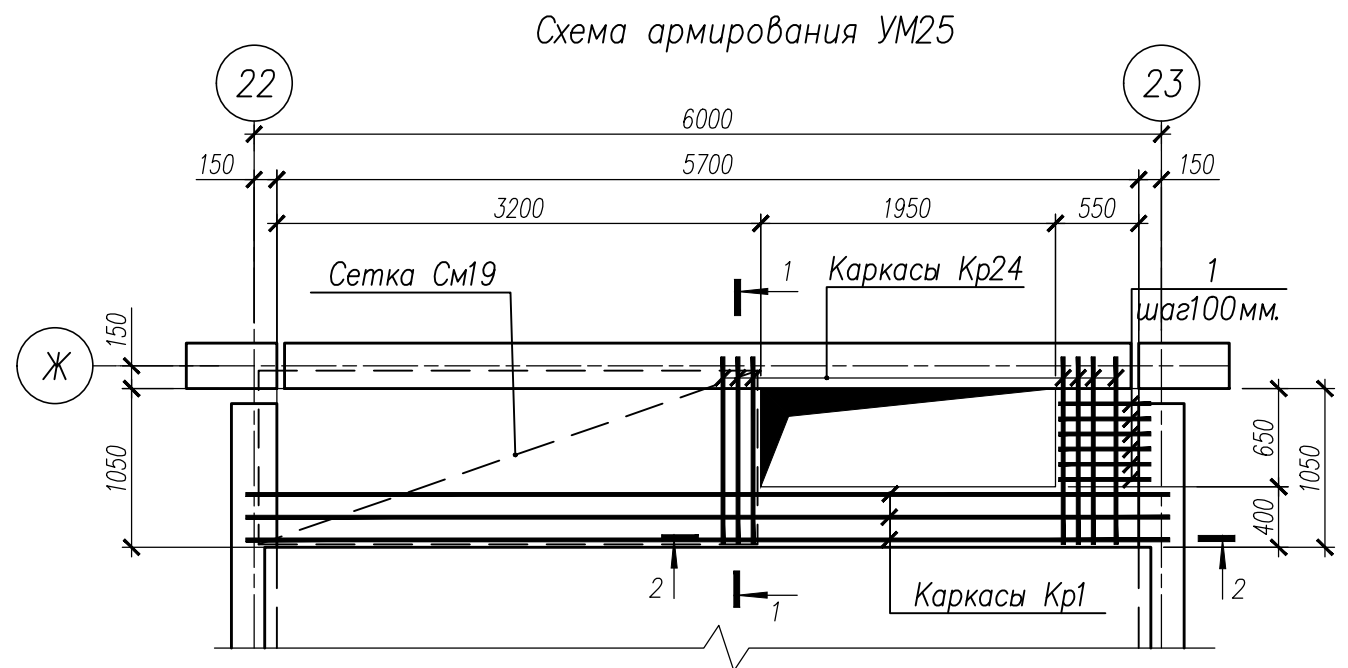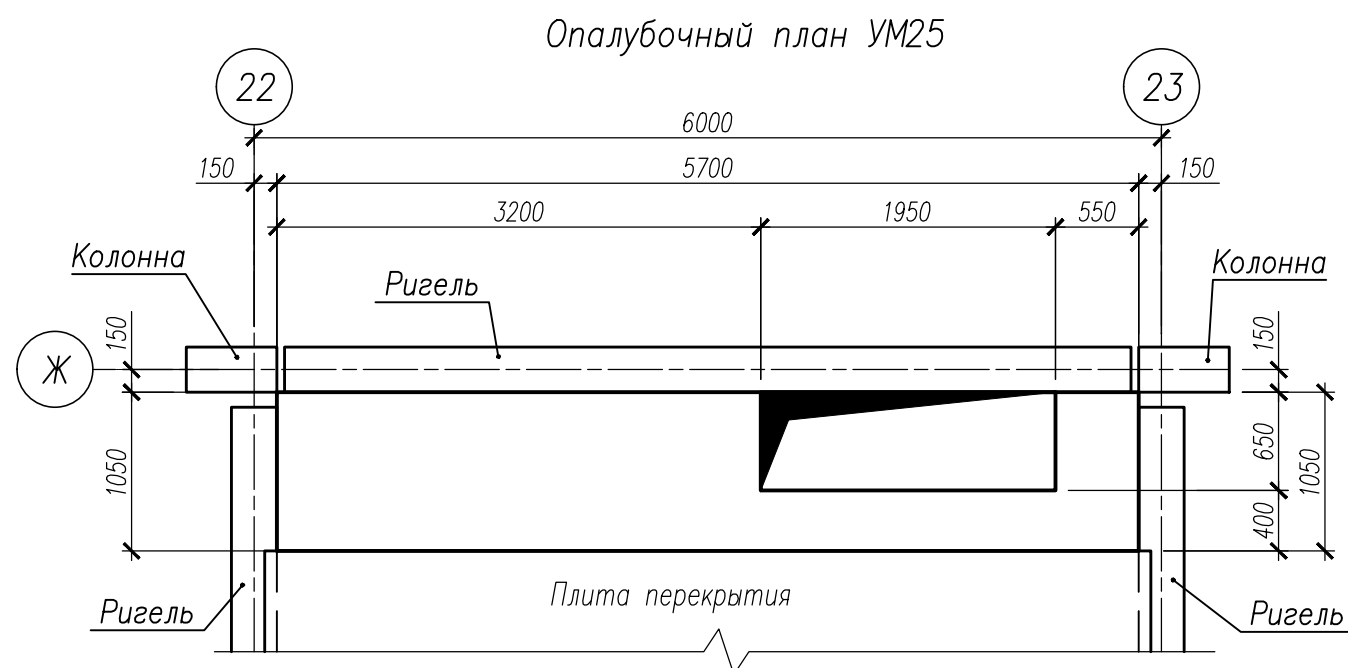



Спецификация на изделия					
Поз	Обозначение	Наименование	Кол	Масса ед., кг	Примечание
Монолитный участок УМ25					
Кр1	НУ ПОЛИК7/10-2023/04/10-2023 ПР-КМ И, л. 3	Каркас Кр1	3	59,13	
Кр24	НУ ПОЛИК7/10-2023/04/10-2023 ПР-КМ И, л. 5	Каркас Кр24	7	2,06	
СМ19	ГОСТ 23279-2012	Сетка 4С 10А500С-150 10А500С-150 115х330 415(135) 120(180)	2	25,08	
1		Ø8 А500С ГОСТ 34028-2016, L=610	12	0,24	
2		Ø8 А500С ГОСТ 34028-2016, L=390	60	0,15	
3		Ø18 А500С ГОСТ 34028-2016, L=900	4	1,80	
	ГОСТ 26633-2015	Бетон класса В35, м³	1,04		
Монолитный участок УМ25н					
Кр1	НУ ПОЛИК7/10-2023/04/10-2023 ПР-КМ И, л. 3	Каркас Кр1	3	59,13	
Кр24	НУ ПОЛИК7/10-2023/04/10-2023 ПР-КМ И, л. 5	Каркас Кр24	7	2,06	
СМ19	ГОСТ 23279-2012	Сетка 4С 10А500С-150 10А500С-150 115х330 415(135) 120(180)	2	25,08	
1		Ø8 А500С ГОСТ 34028-2016, L=610	12	0,24	
2		Ø8 А500С ГОСТ 34028-2016, L=390	60	0,15	
3		Ø18 А500С ГОСТ 34028-2016, L=900	4	1,80	
	ГОСТ 26633-2015	Бетон класса В35, м³	1,04		

Ведомость расхода стали на элемент									
Марка элемента	Изделия арматурные							Всего	Общий расход
	Арматура класса								
	А500С								
	ГОСТ 34028–2016								
	ø8	ø10	ø12	ø18	ø20	ø32	Итого		
УМ25	14,68	71,58	6,37	7,20	47,64	113,58	261,05	261,05	261,05
УМ25н	14,68	71,58	6,37	7,20	47,64	113,58	261,05	261,05	261,05



НУ ПОЛИК7/10-2023/04/10-2023 ПР-КЖ2-1					
Взрослая поликлиника на 750 посещений для южной части г.Новый Уренгой, в том числе затраты на проектно-изыскательные работы					
Изм.	Кол.уч.	Лист	№ док.	Подпись	Дата
Разработ.	Бильяк	09.04.24			
Рук. группы	Хойлов	09.04.24			
Нач. отд.	Илюткин	09.04.24			
Н. контр.	Давыдова	09.04.24			
ГИП	Прокопьев	09.04.24			
Секция 3				Стация	Лист
				Р	12
Монолитные участки УМ25, УМ25н					

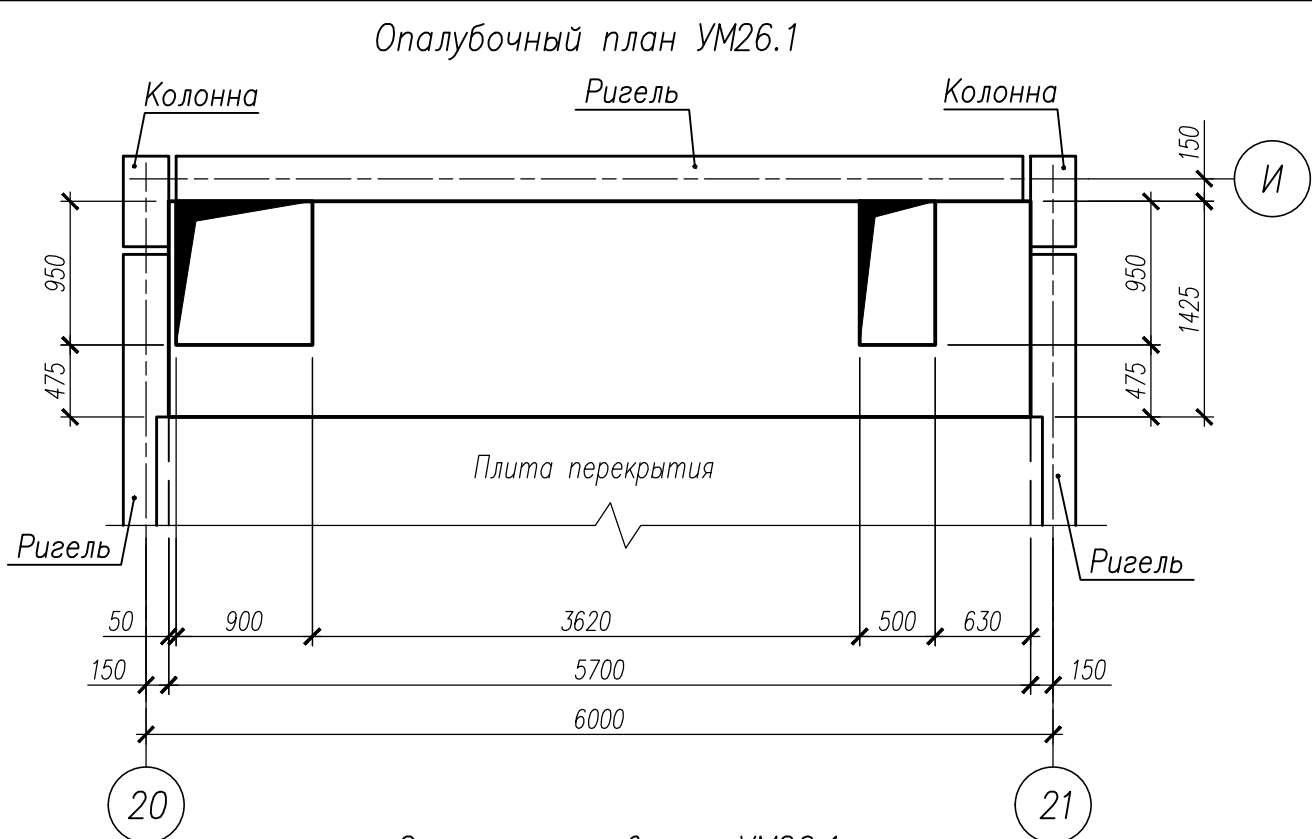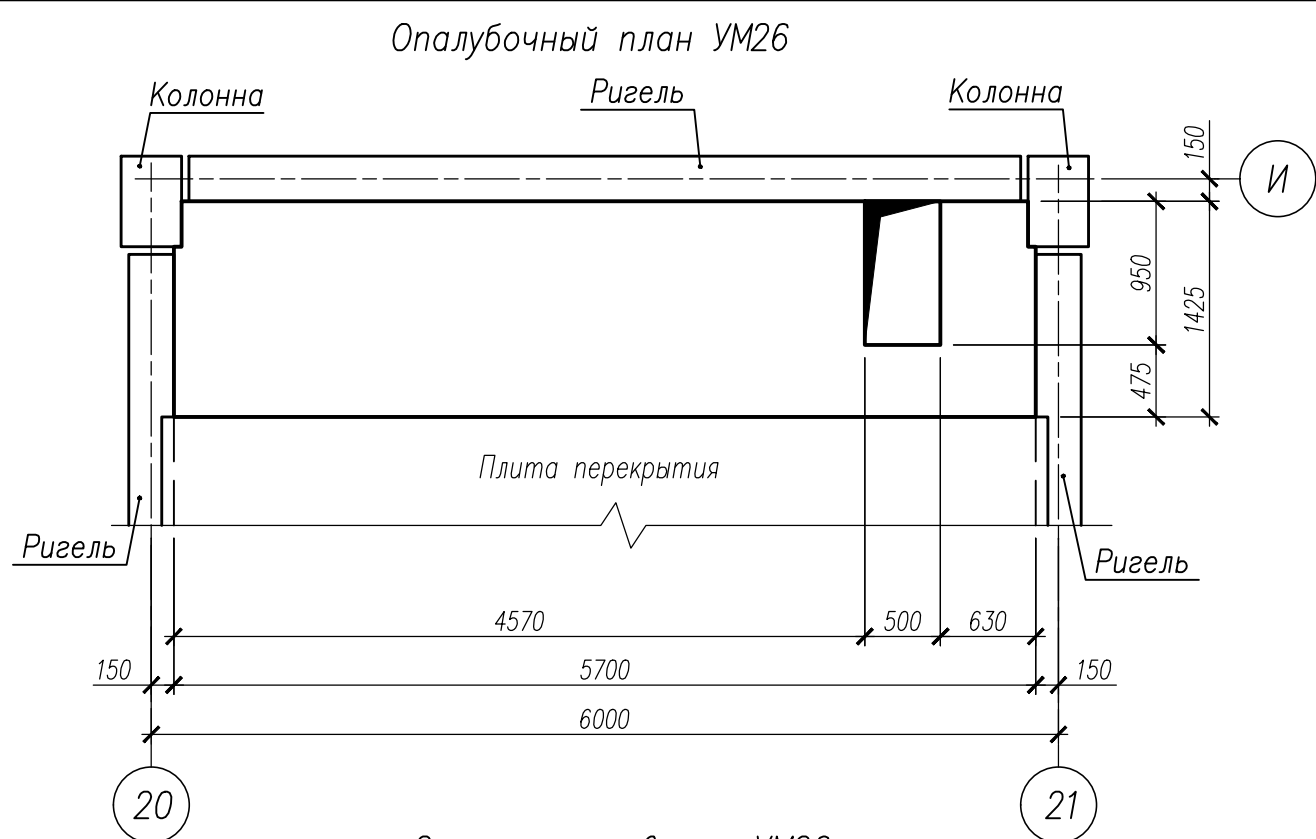

Спецификация на изделия					
Поз	Обозначение	Наименование	Кол.	Масса ед., кг	Примечание
Монолитный участок УМ26					
Кр1	НУ ПОЛИК7/10-2023/04/10-2023 ПР-КМ И, д. 3	Каркас Кр1	3	59,13	
Кр10	НУ ПОЛИК7/10-2023/04/10-2023 ПР-КМ И, д. 4	Каркас Кр10	8	3,00	
См23	ГОСТ 23279-2012	Сетка 4С 10А500С-150 10А500С-150 142 x 459 375(145) 200(190)	2	45,22	
1		Ø8 А500С ГОСТ 34028-2016, L=465	60	0,18	
2		Ø18 А500С ГОСТ 34028-2016, L=1100	4	2,20	
ГОСТ 26633-2015 Бетон класса В35, м³					
1,69					
Монолитный участок УМ26.1					
Кр1	НУ ПОЛИК7/10-2023/04/10-2023 ПР-КМ И, д. 3	Каркас Кр1	3	59,13	
Кр10	НУ ПОЛИК7/10-2023/04/10-2023 ПР-КМ И, д. 4	Каркас Кр10	11	3,00	
См23.1	ГОСТ 23279-2012	Сетка 4С 10А500С-150 10А500С-150 142 x 342 375(145) 200(70)	2	34,04	
1		Ø8 А500С ГОСТ 34028-2016, L=465	60	0,18	
2		Ø18 А500С ГОСТ 34028-2016, L=1100	4	2,20	
ГОСТ 26633-2015 Бетон класса В35, м³					
1,50					







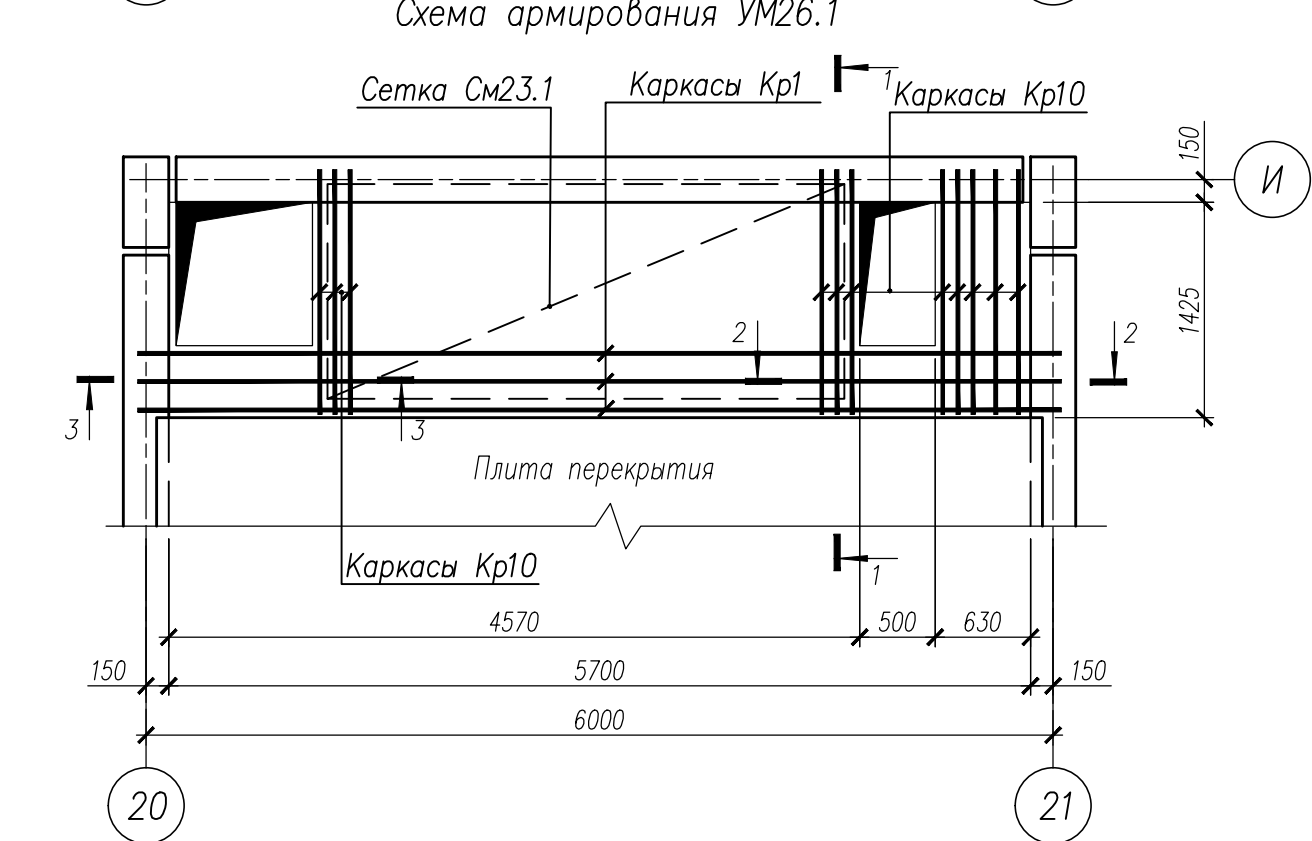
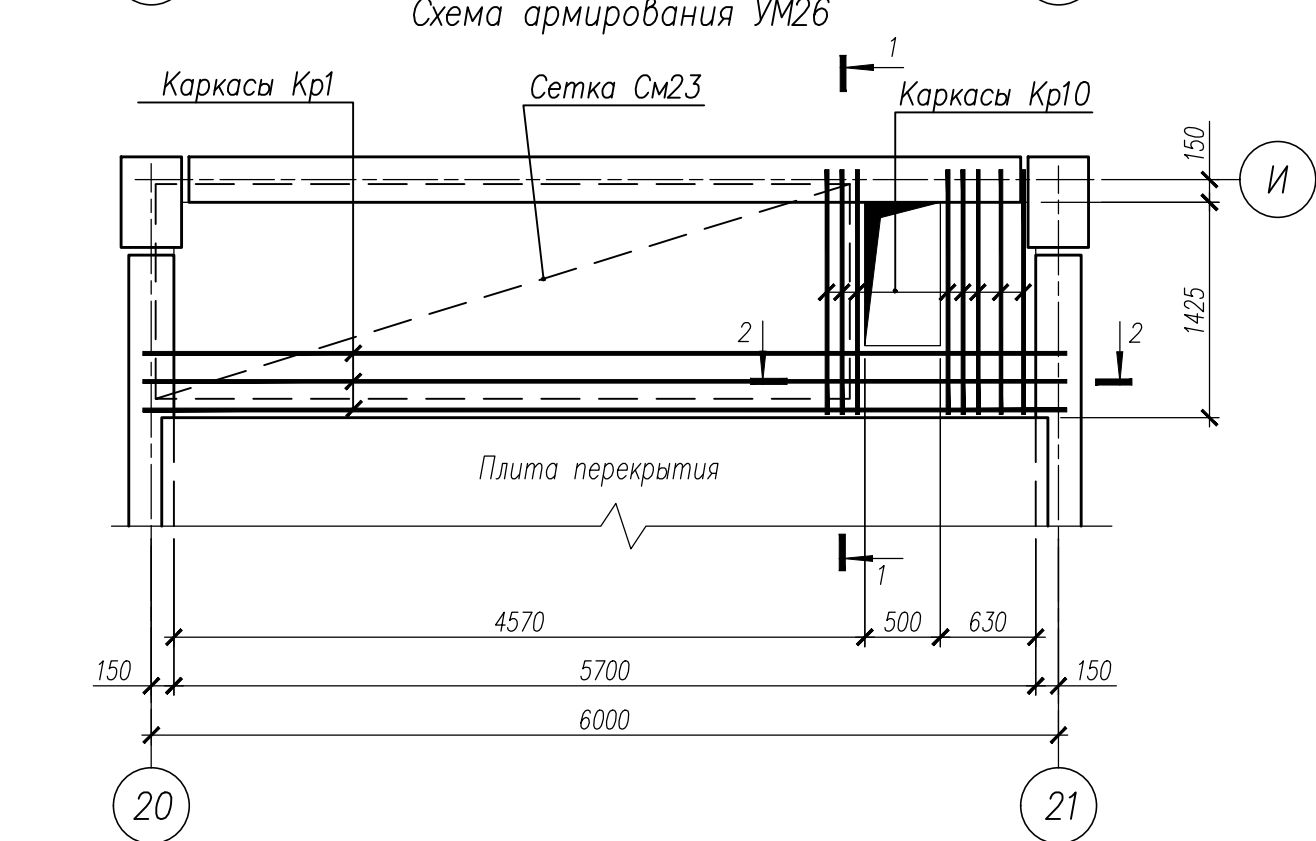


Ведомость расхода стали на элемент									
Марка элемента	Изделия арматурные							Всего	Общий расход
	Арматура класса								
	A500C								
	ГОСТ 34028–2016								
	Ø8	Ø10	Ø12	Ø18	Ø20	Ø32	Итого		
УМ26	15,20	115,19	11,04	8,80	47,64	113,58	311,45	311,45	311,45
УМ26.1	16,85	96,05	15,18	8,80	47,64	113,58	298,10	298,10	298,10

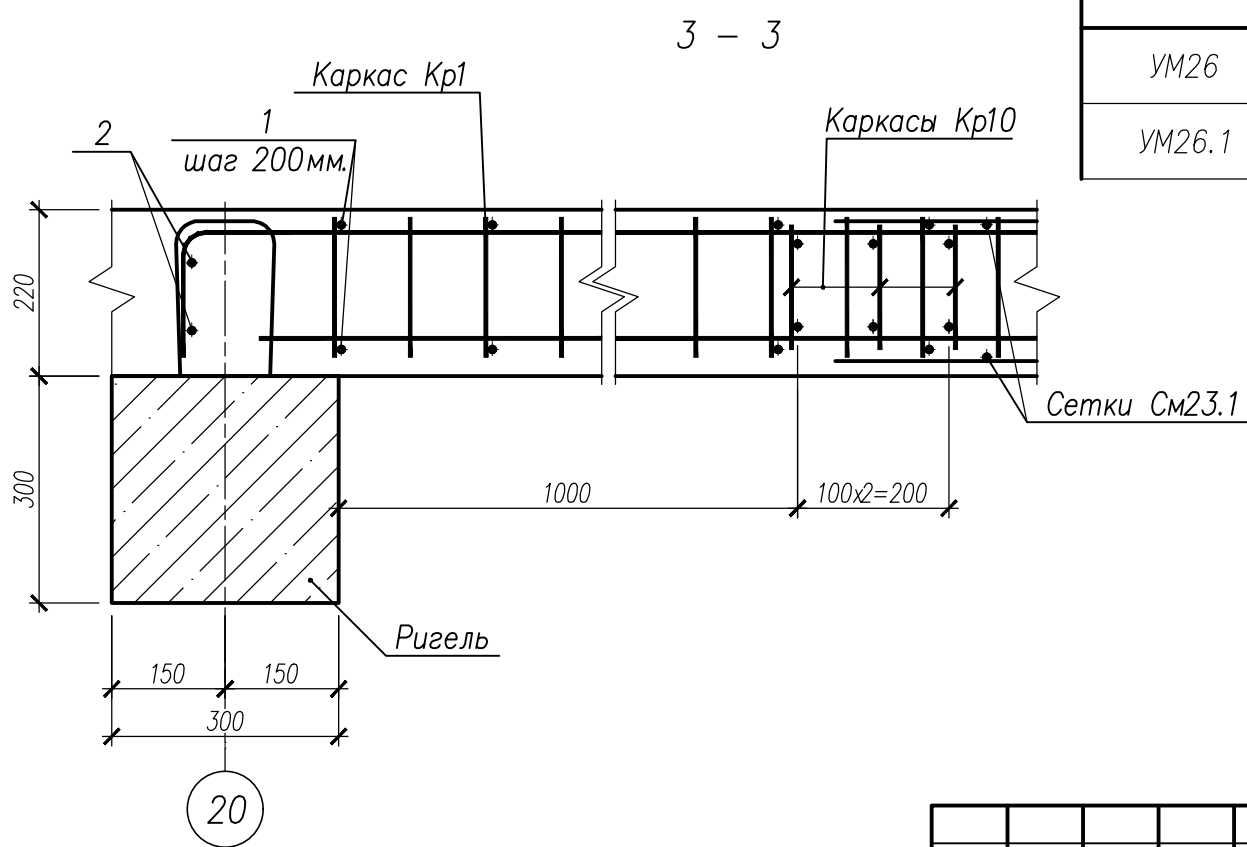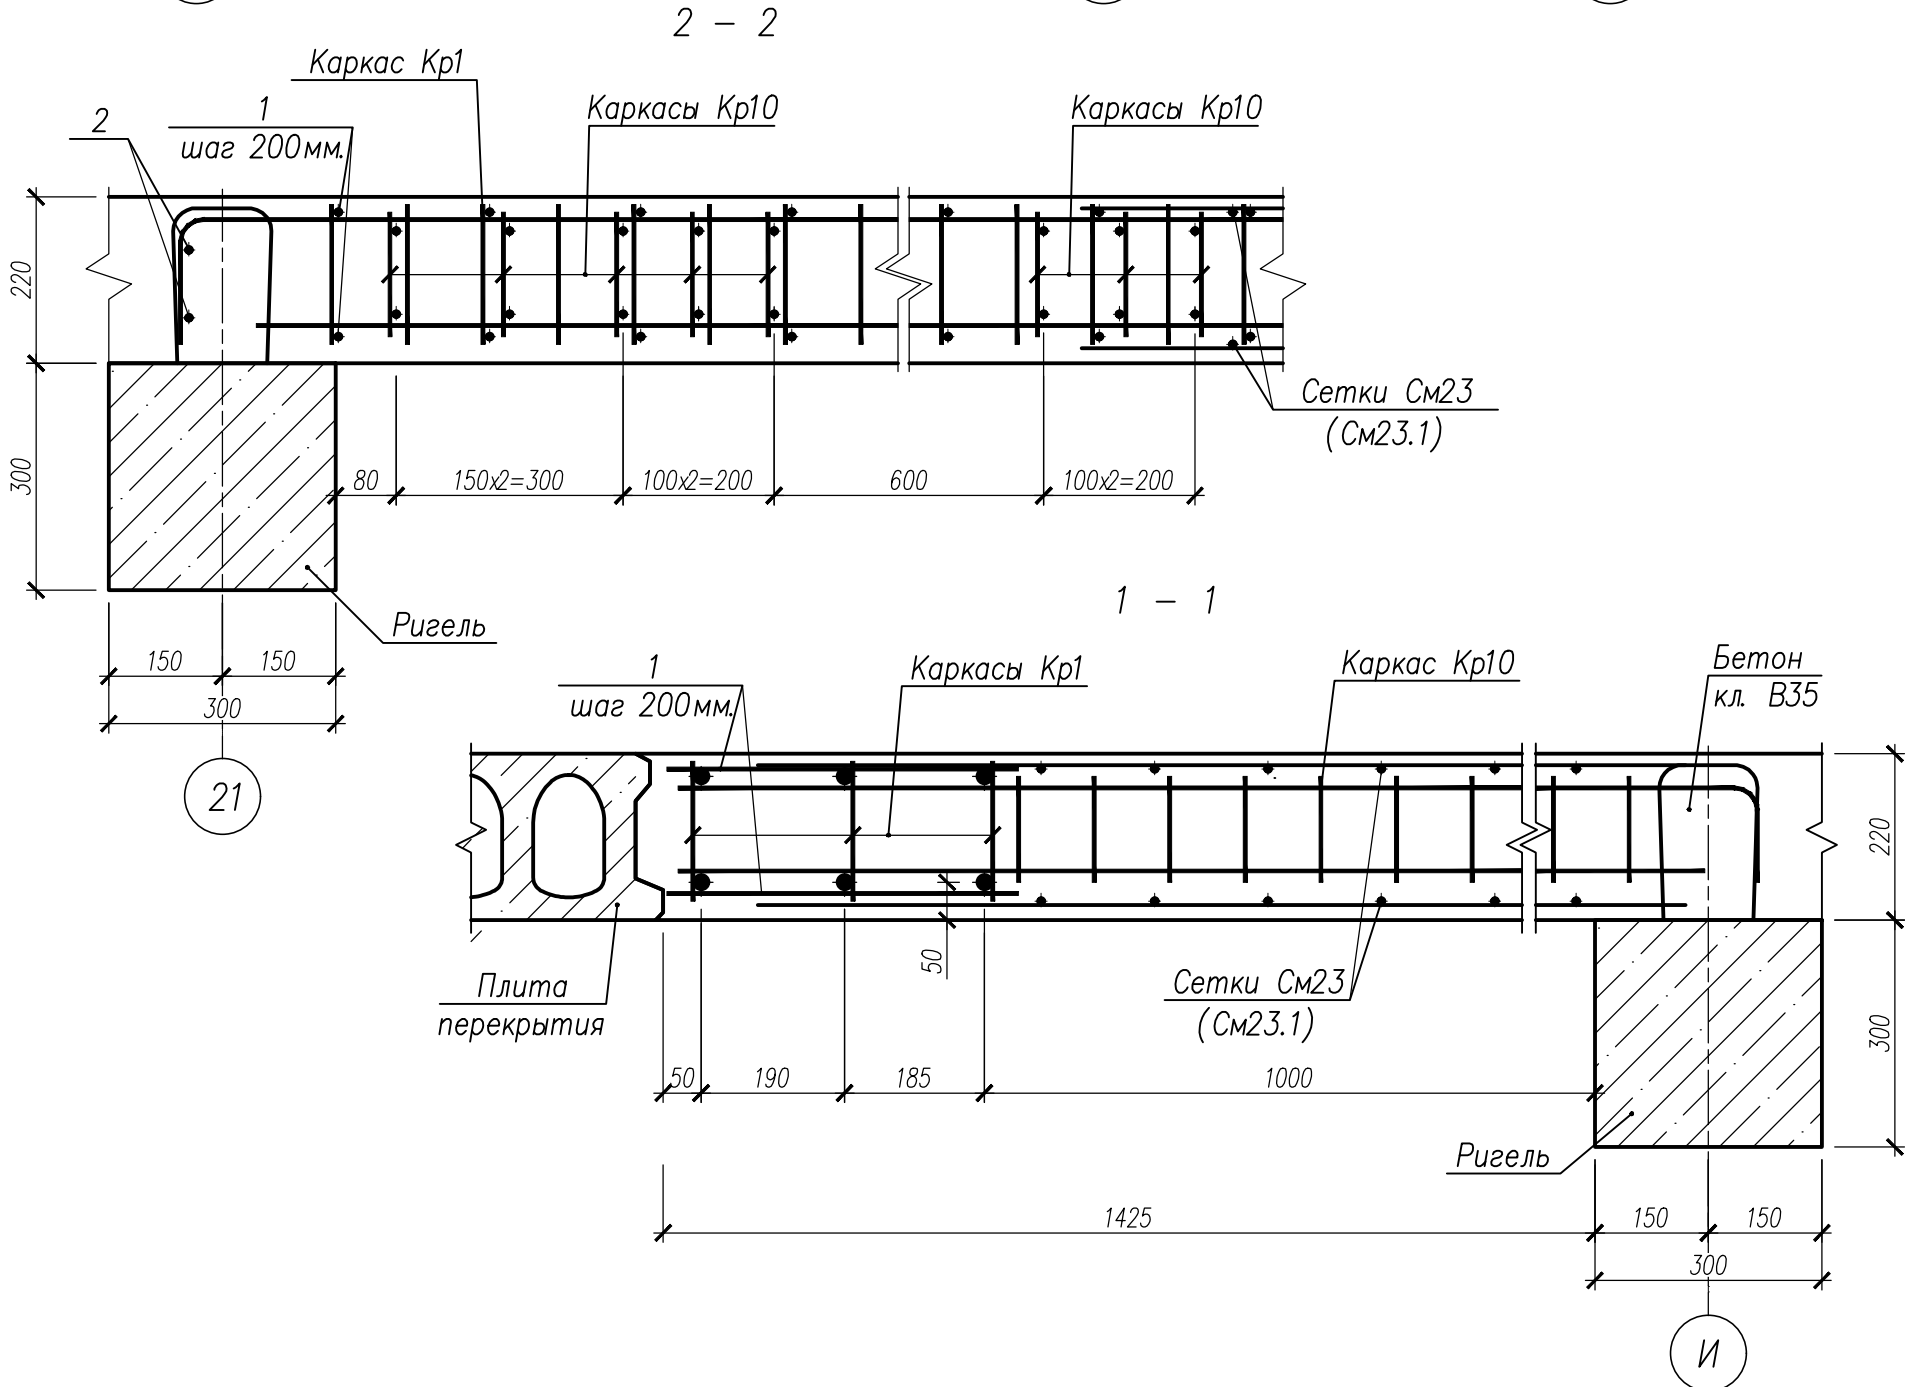

НУ ПОЛИК7/10-2023/04/10-2023 ПР-КЖ2-1					
Взрослая поликлиника на 750 посещений для южной части г.Новый Уренгой, в том числе затраты на проектно-исследовательские работы					
Изм.	Кол.уч.	Лист	№ док.	Подпись	Дата
Разработ.	Бильяк	09.04.24			
Рук. группы	Хойлов	09.04.24			
Нач. отд.	Илюткин	09.04.24			
Н. контр.	Давыдова	09.04.24			
ГИП	Прокопьев	09.04.24			
Секция 3				Стадия	Лист
				Р	13
Монолитные участки УМ26, УМ26.1					



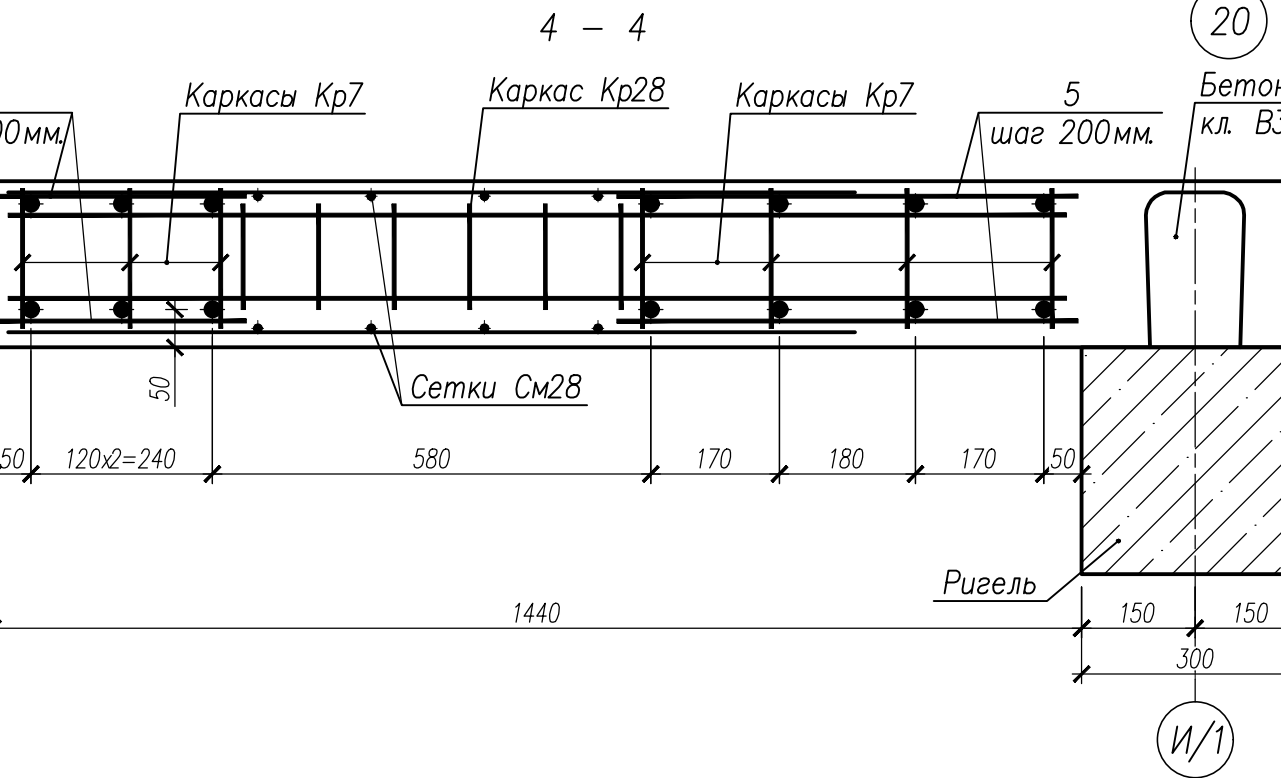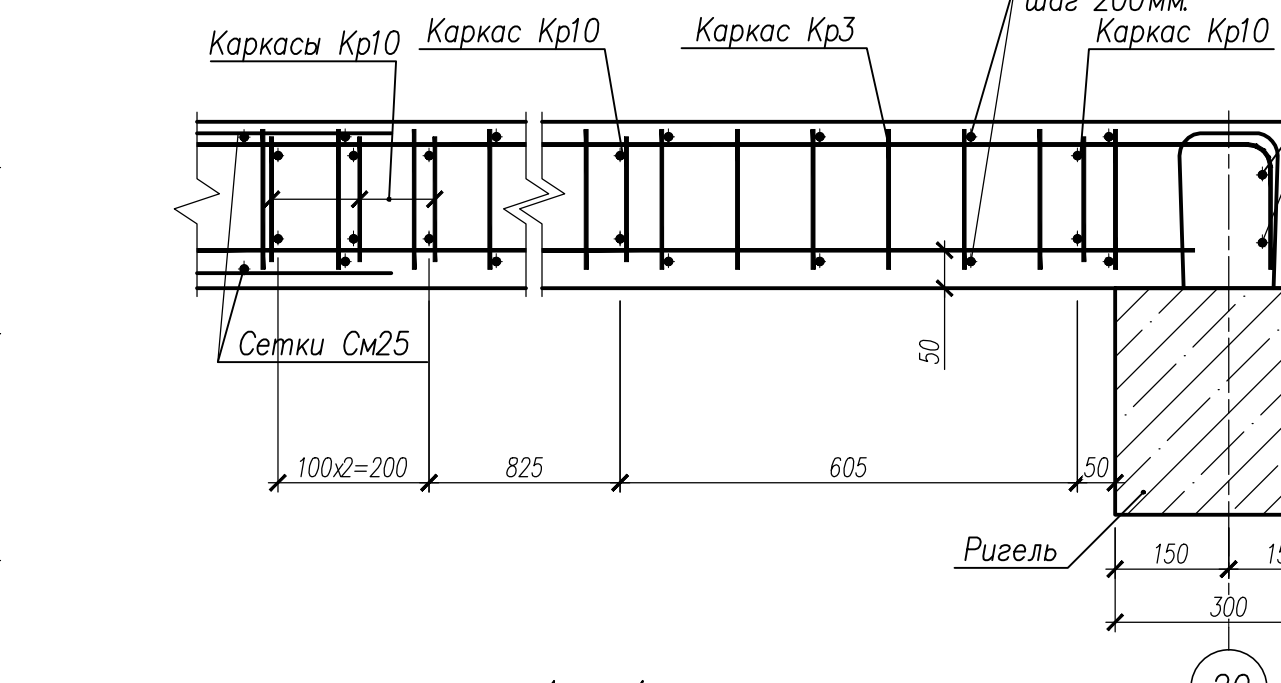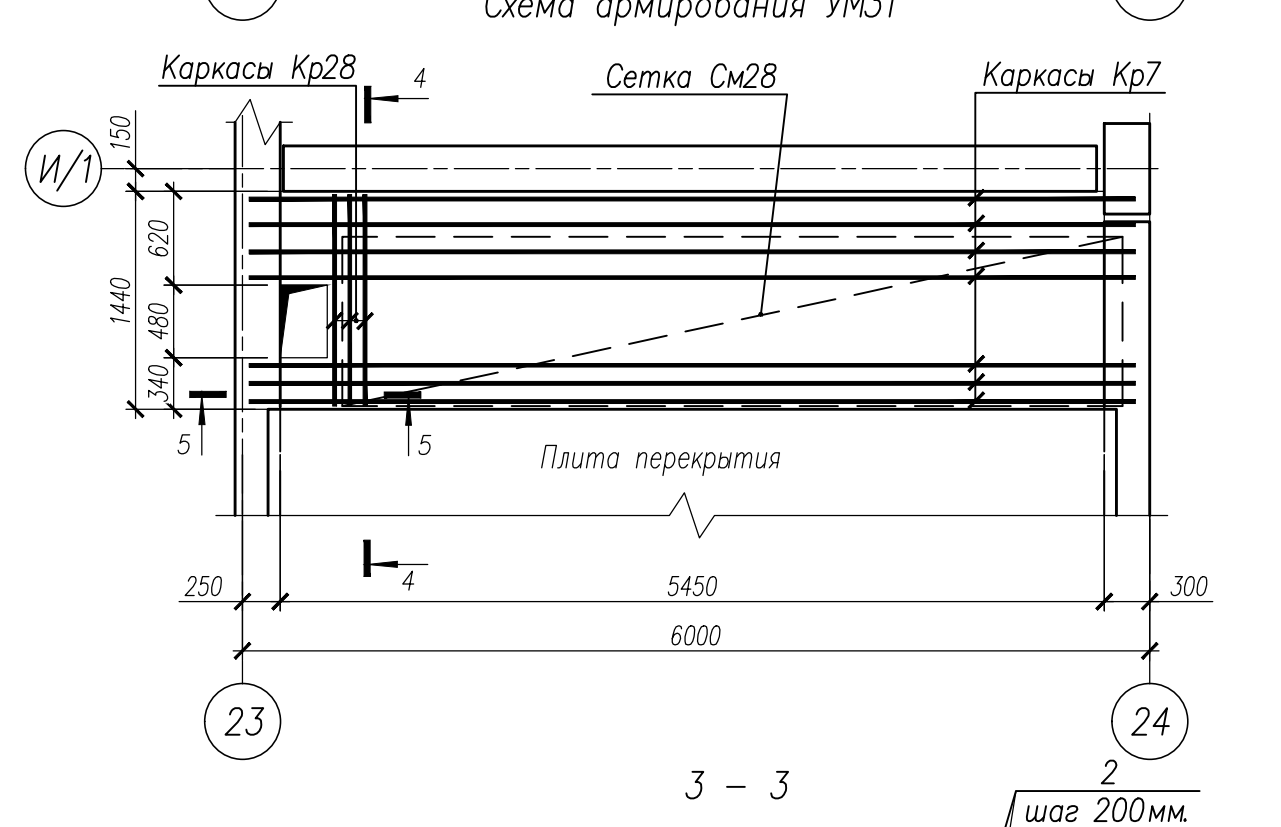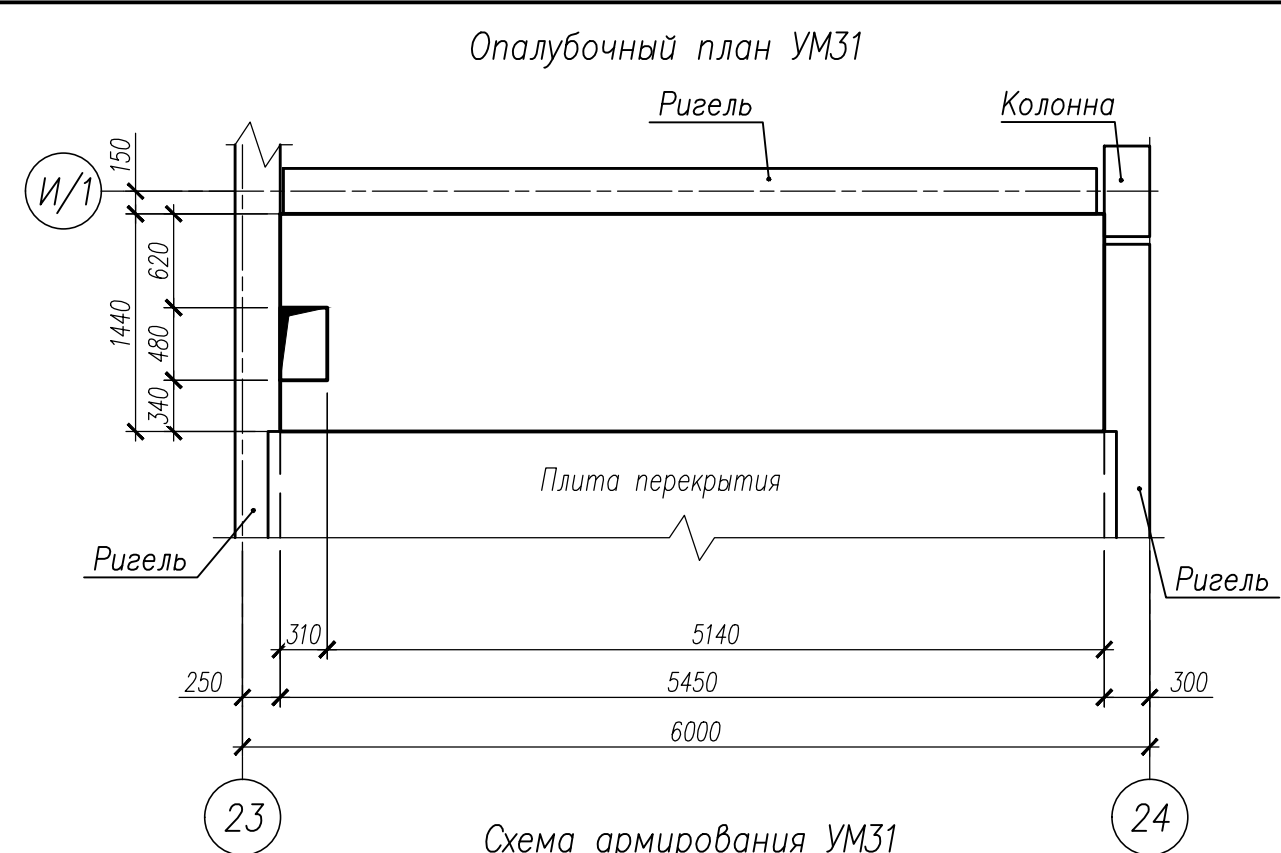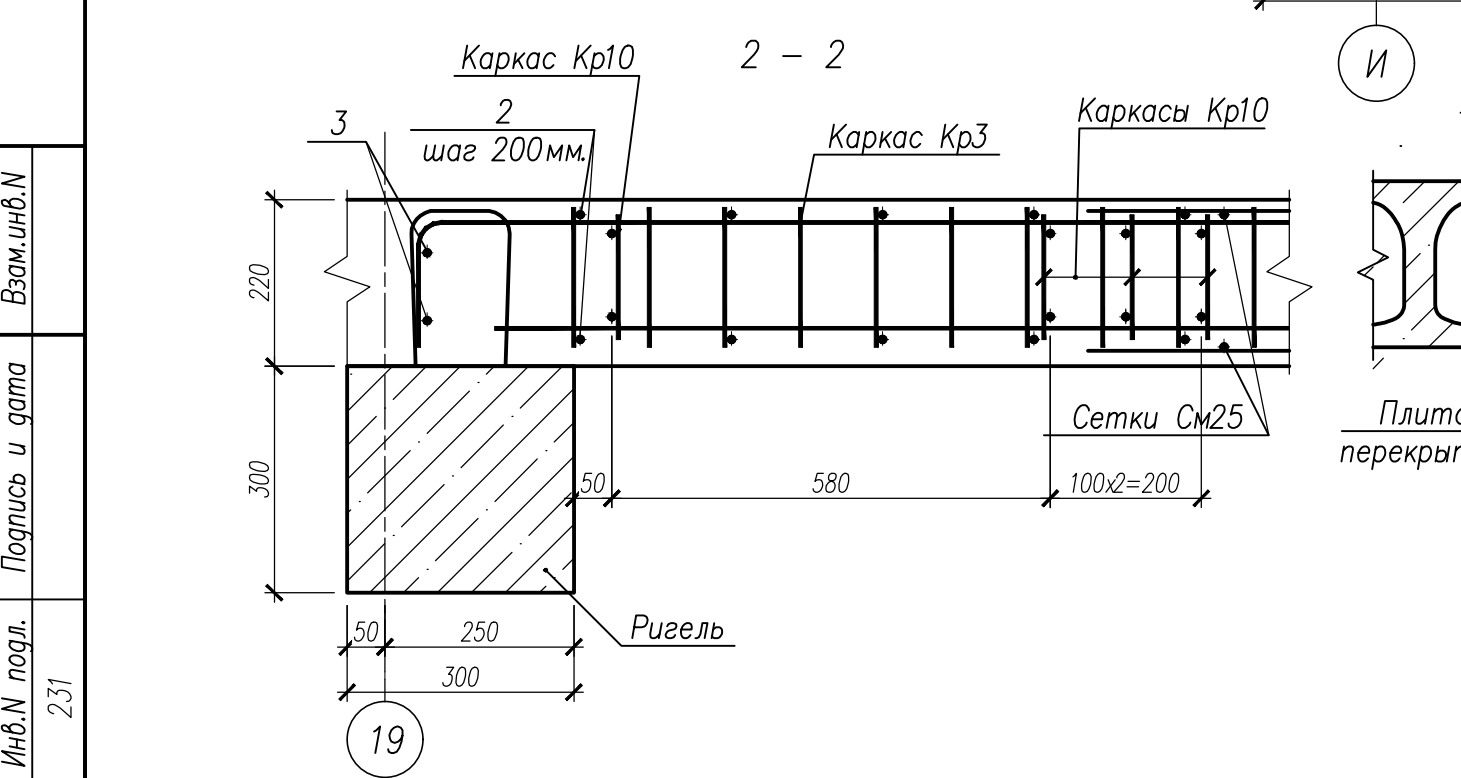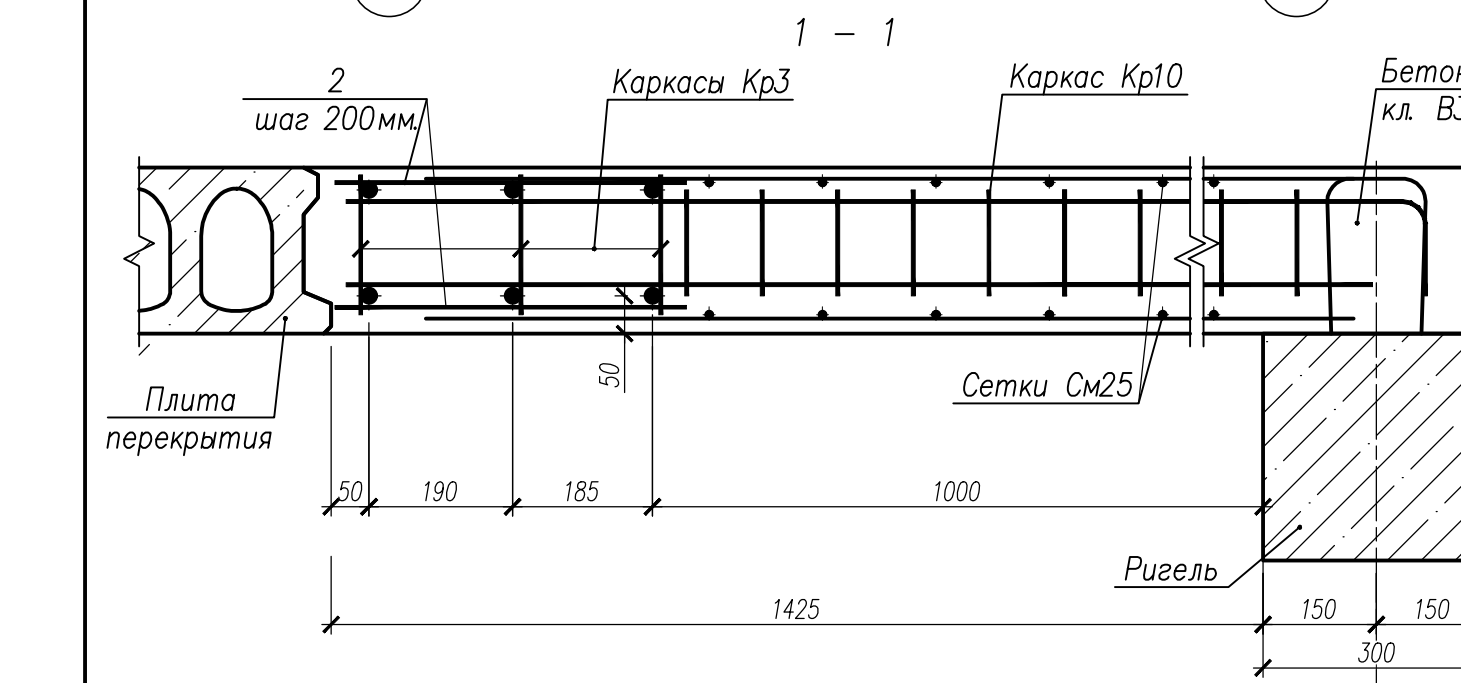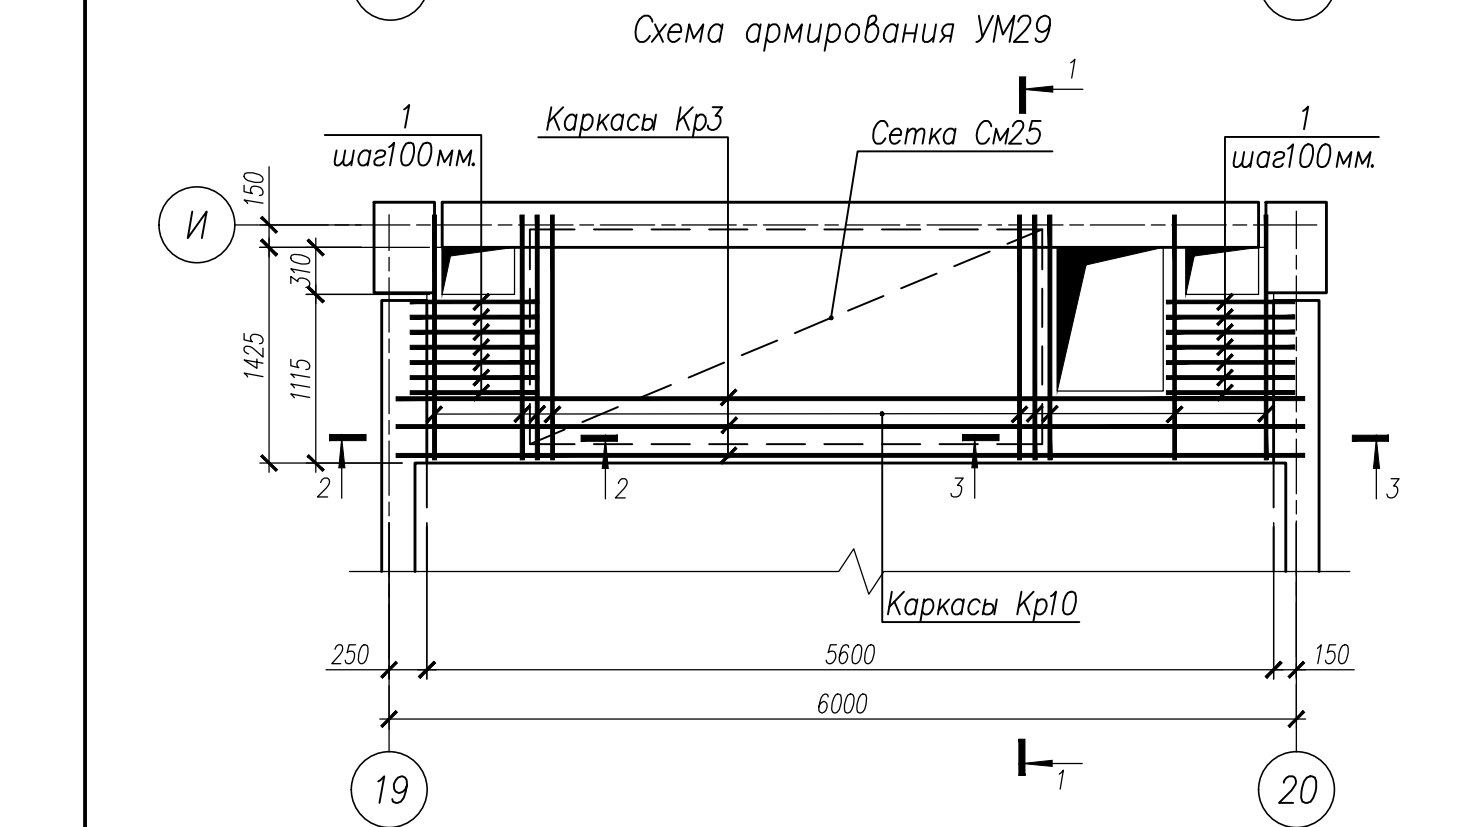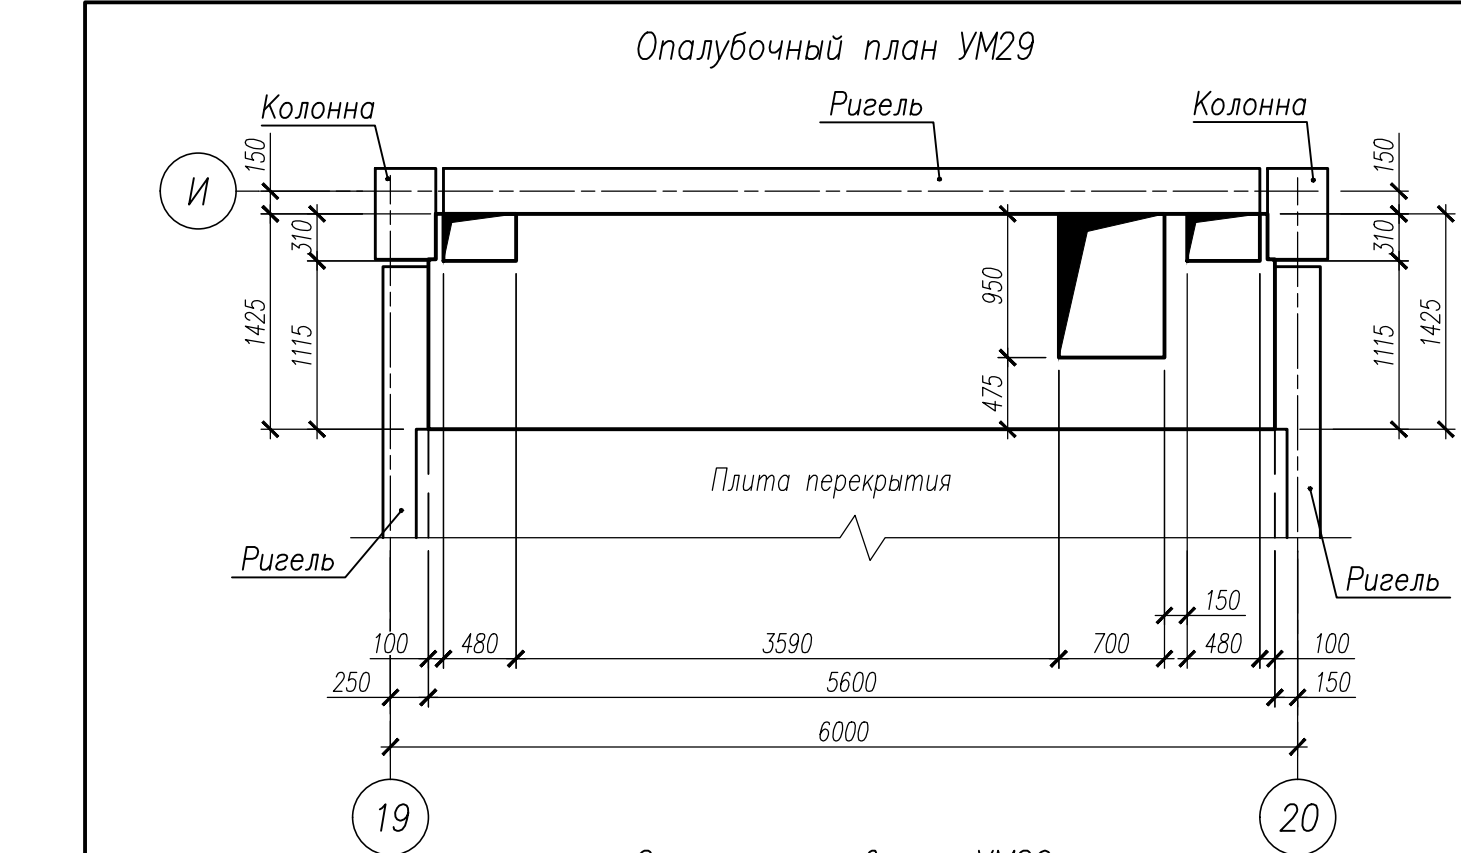

Спецификация на изделия


Поз	Обозначение	Наименование	Кол	Масса ед, кг	Примечание
		Монолитный участок УМ29			
Кр3	НУ ПОЛИК7/10-2023/04/10-2023 ПР-КМ И, л. 3	Каркас Кр3	3	57,27	
Кр10	НУ ПОЛИК7/10-2023/04/10-2023 ПР-КМ И, л. 4	Каркас Кр10	9	3,00	
СМ25	ГОСТ 23279-2012	Сетка 4С 8A500C-150 142 x 339 375(145) 180(210)	2	21,15	
1		Ø8 A500C ГОСТ 34028-2016, L=850	28	0,34	
2		Ø8 A500C ГОСТ 34028-2016, L=460	58	0,18	
3		Ø18 A500C ГОСТ 34028-2016, L=970	4	1,94	
	ГОСТ 26633-2015	Бетон класса В35, м³	1,55		
		Монолитный участок УМ31			
Кр7	НУ ПОЛИК7/10-2023/04/10-2023 ПР-КМ И, л. 3	Каркас Кр7	7	56,57	
Кр28	НУ ПОЛИК7/10-2023/04/10-2023 ПР-КМ И, л. 6	Каркас Кр28	3	2,78	
СМ28	ГОСТ 23279-2012	Сетка 4С 10A500C-150 112 x 516 330(340) 160(200)	2	35,53	
4		Ø8 A500C ГОСТ 34028-2016, L=330	56	0,13	
5		Ø8 A500C ГОСТ 34028-2016, L=610	56	0,24	
6		Ø18 A500C ГОСТ 34028-2016, L=1940	4	3,88	
	ГОСТ 26633-2015	Бетон класса В35, м³	1,69		

3

220

Ведомость расхода стали на элемент

Марка элемента	Изделия арматурные							Всего	Общий расход
	Арматура класса								
	A500C								
	ГОСТ 34028-2016								
	Ø8	Ø10	Ø12	Ø18	Ø20	Ø32	Итого		
УМ29	67,21	25,49	12,42	7,76	46,17	109,80	268,85	268,85	268,85
УМ31	21,64	108,02	7,44	15,52	106,33	252,70	511,65	511,65	511,65

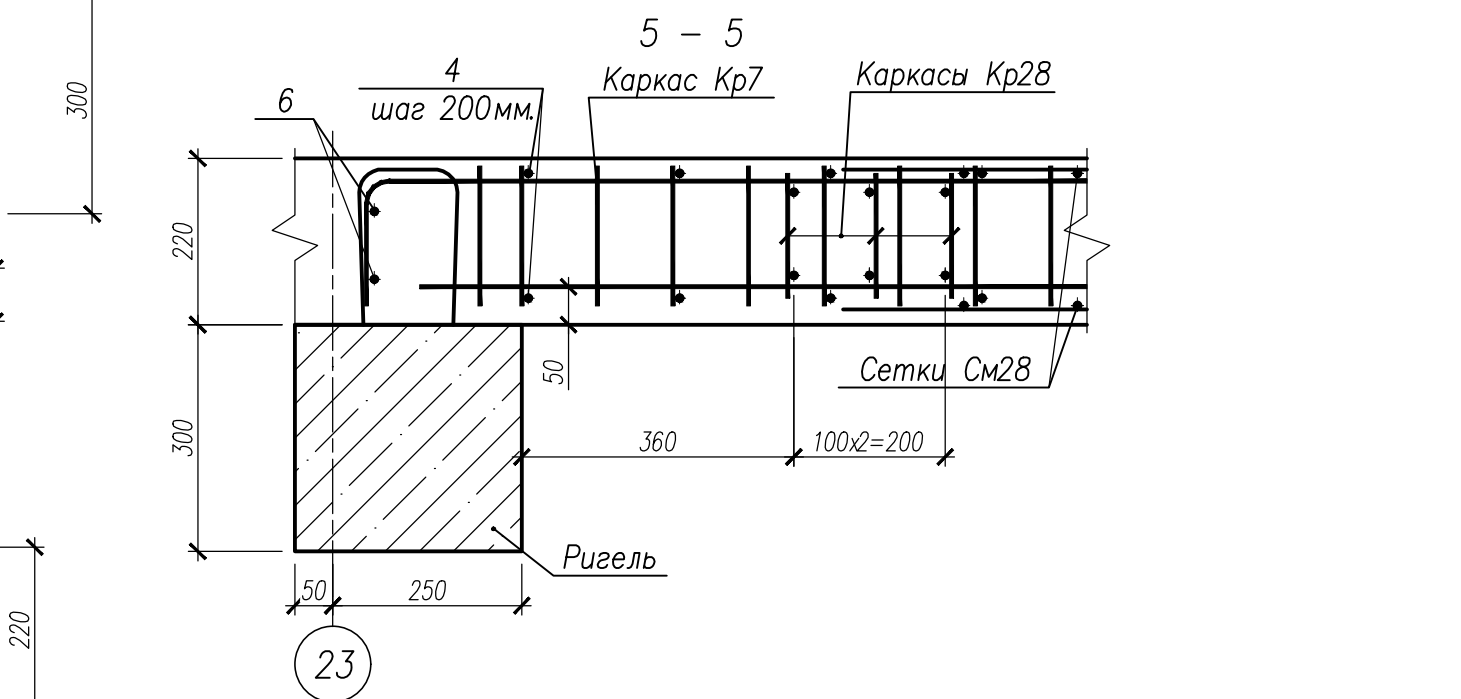

НУ ПОЛИК7/10-2023/04/10-2023 ПР-КЖ2-1

Взрослая поликлиника на 750 посещений для южной части г.Новый Уренгой, в том числе затраты на проектно-исследовательские работы

Изм.	Кол.уч.	Лист	№ док.	Подпись	Дата	Секция 3	Стадия	Лист	Листов
Разработ.	Билык				09.04.24				
Рук. группы	Хойлов				09.04.24				
Нач. отд.	Илюткин				09.04.24				
Н. контр.	Давыдова				09.04.24				
ГИП	Прокопьев				09.04.24	Монолитные участки УМ29, УМ31			

Формат А2



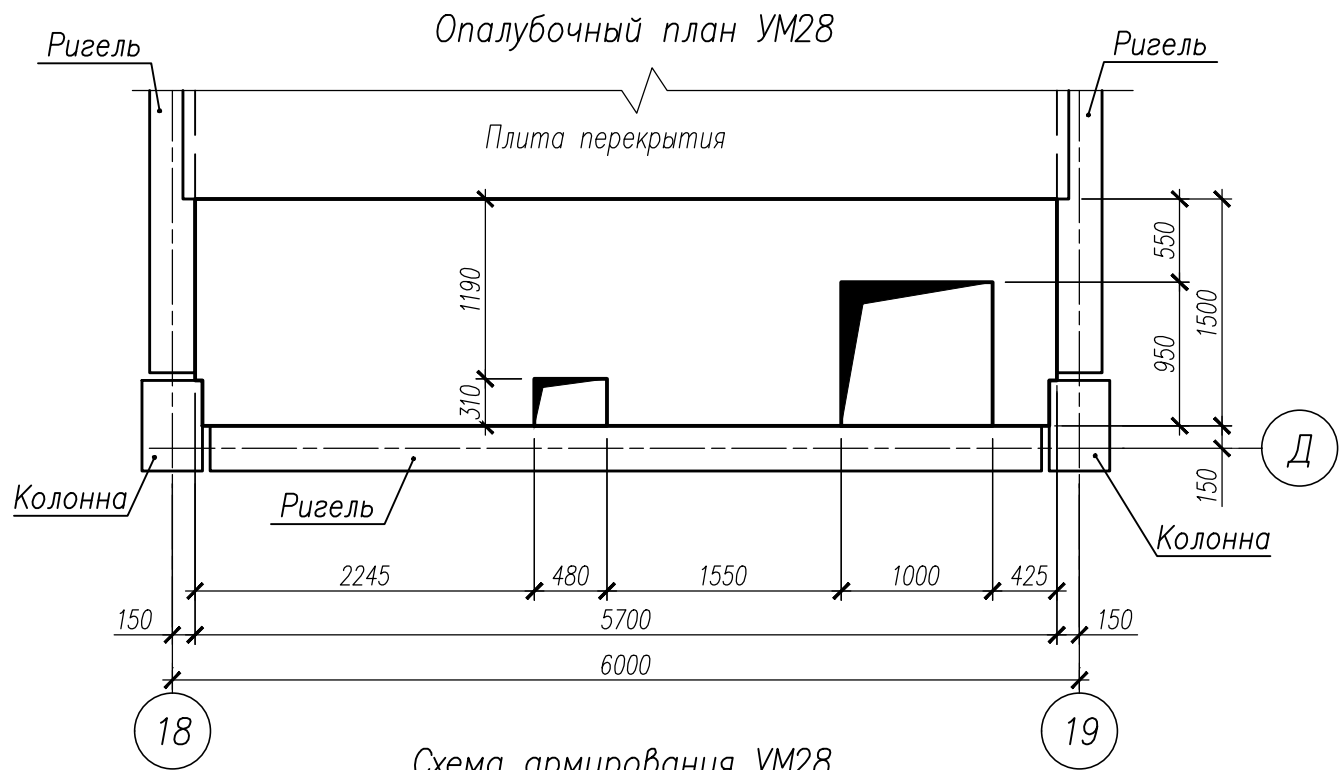


Схема армирования УМ28

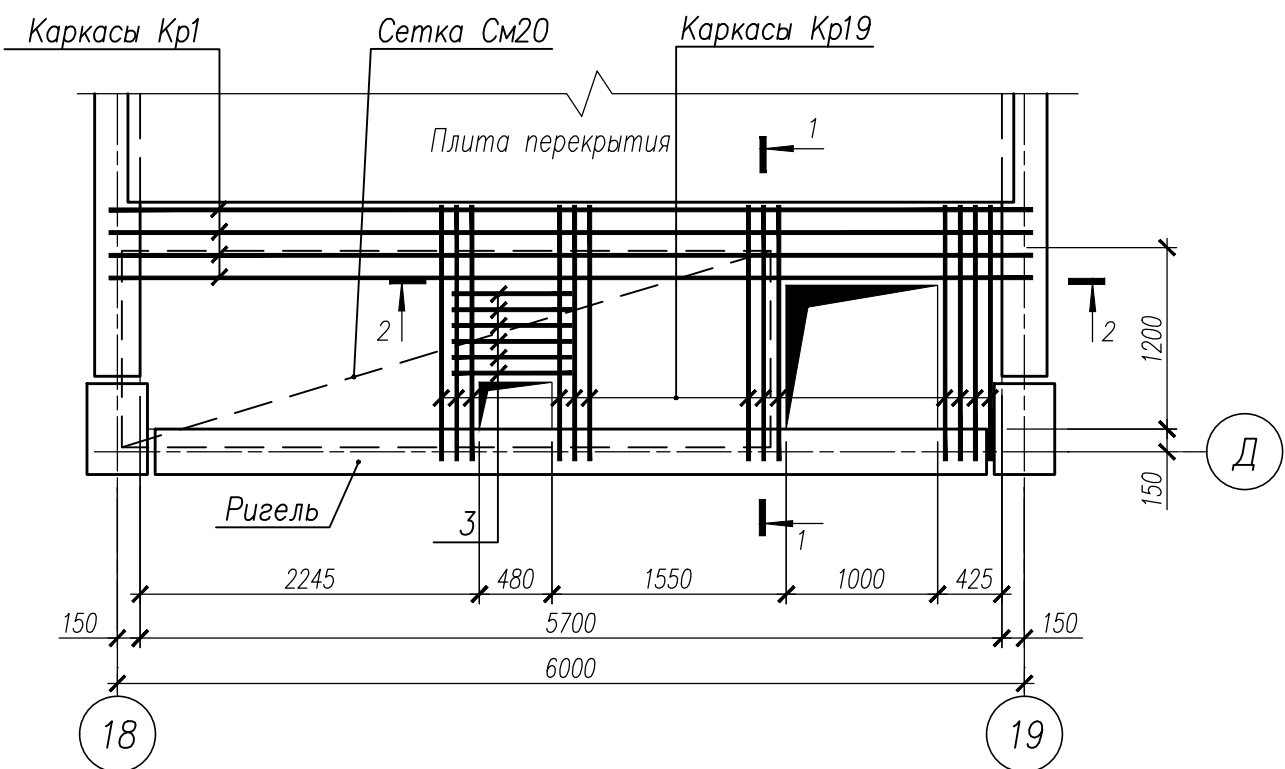

1 - 1

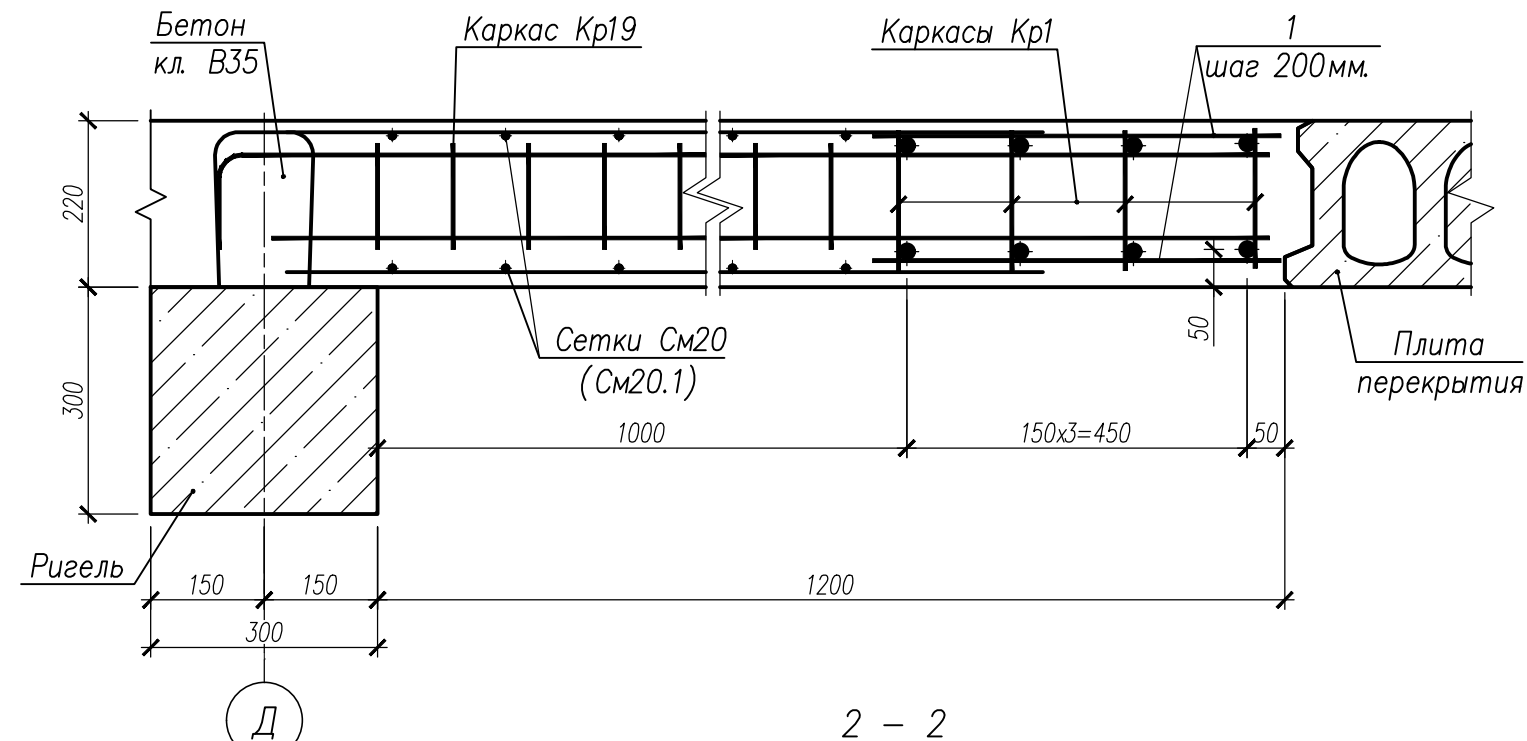

2 - 2




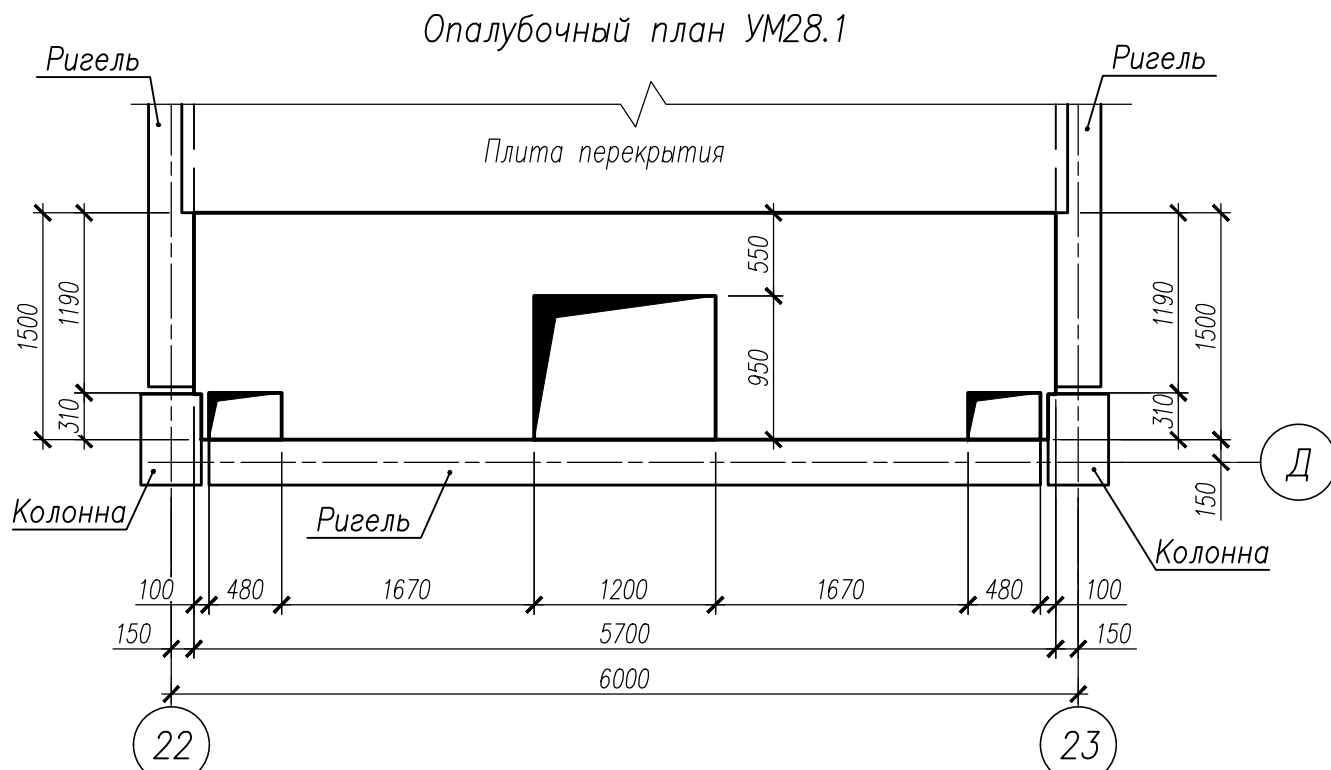


Схема армирования УМ28.1

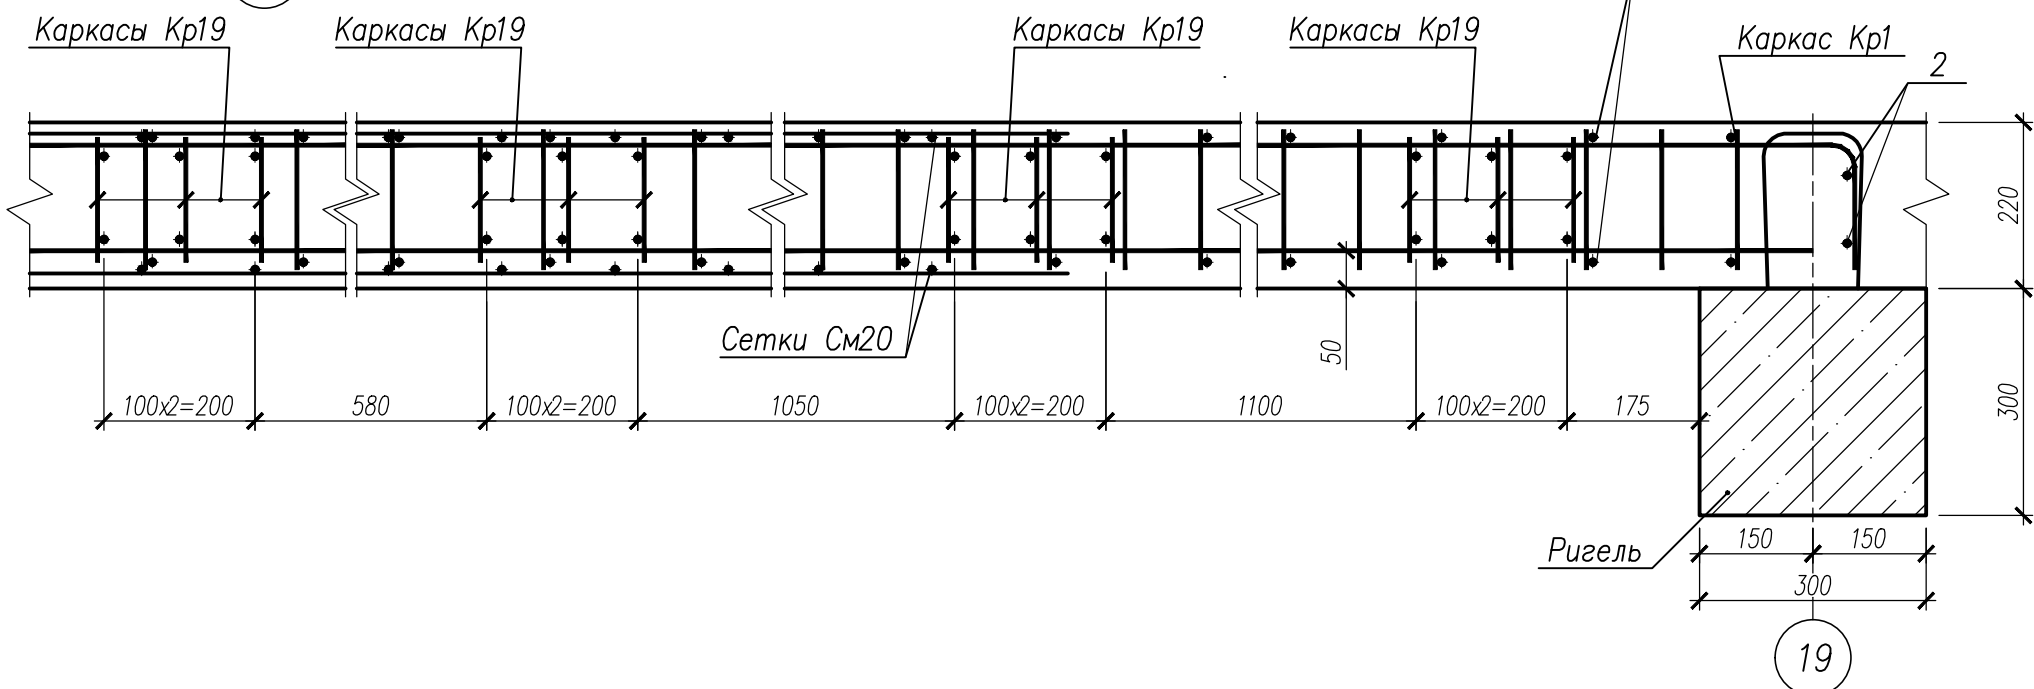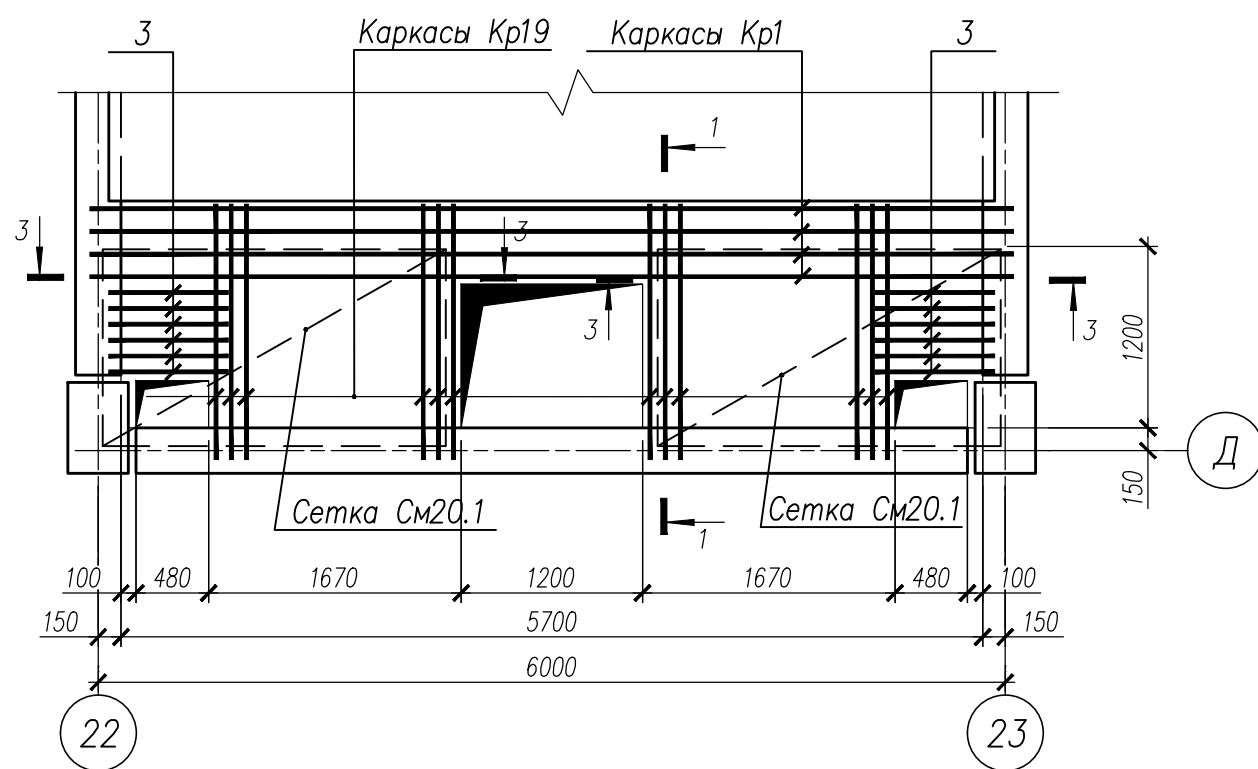

3 - 3

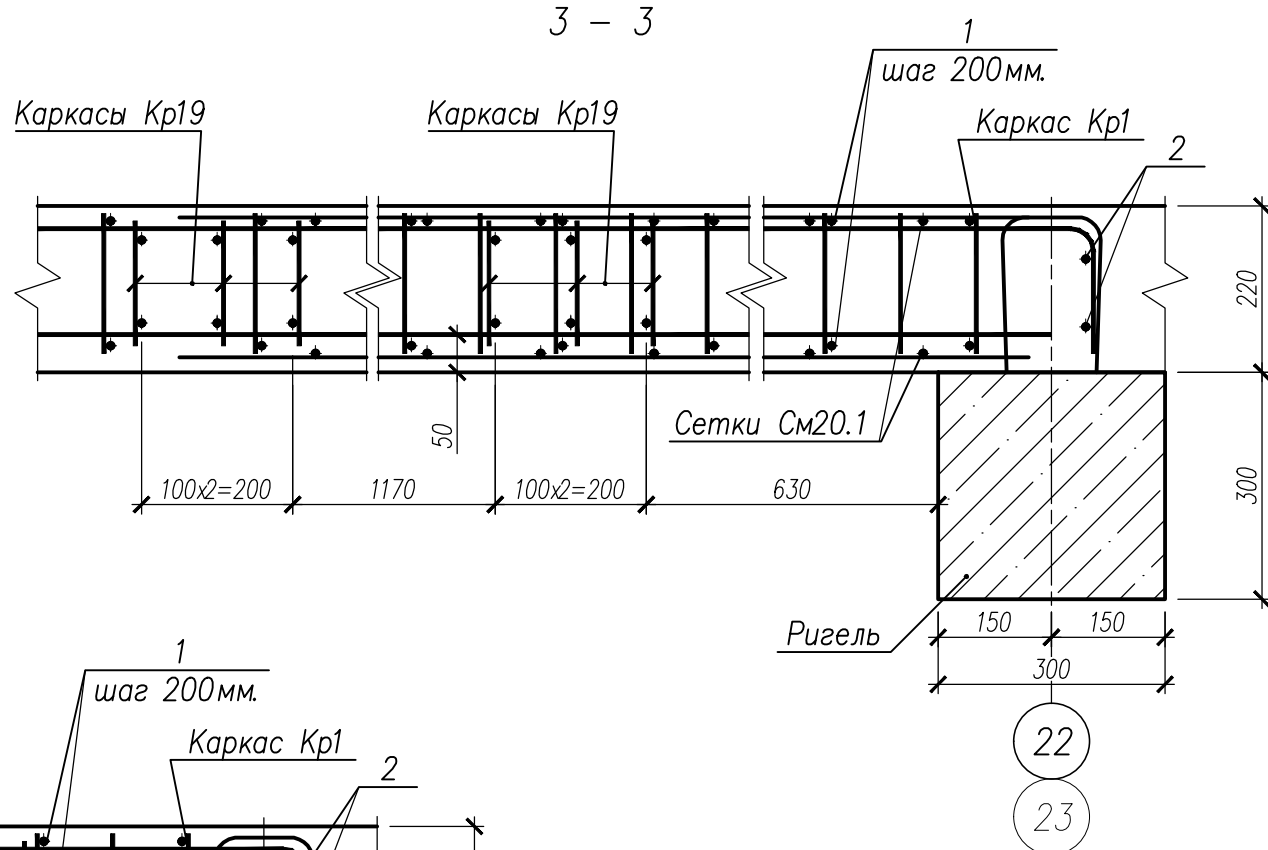

Спецификация на изделия					
Поз	Обозначение	Наименование	Кол.	Масса ед, кг	Примечание
		Монолитный участок УМ28			
Кр1	НУ ПОЛИК7/10-2023/04/10-2023 ПР-КМ И, л. 3	Каркас Кр1	4	59,13	
Кр19	НУ ПОЛИК7/10-2023/04/10-2023 ПР-КМ И, л. 5	Каркас Кр19	13	4,66	
См20	ГОСТ 23279-2012	Сетка 4С 12A500C-150 130x429 140(260) 60(180)	2	59,00	
1		Ø8 A500C ГОСТ 34028-2016, L=540	60	0,21	
2		Ø18 A500C ГОСТ 34028-2016, L=1050	4	2,10	
3		Ø8 A500C ГОСТ 34028-2016, L=790	12	0,31	
	ГОСТ 26633-2015	Бетон класса В35, м³	1,64		
		Монолитный участок УМ28.1			
Кр1	НУ ПОЛИК7/10-2023/04/10-2023 ПР-КМ И, л. 3	Каркас Кр1	4	59,13	
Кр19	НУ ПОЛИК7/10-2023/04/10-2023 ПР-КМ И, л. 5	Каркас Кр19	12	4,66	
См20.1	ГОСТ 23279-2012	Сетка 4С 10A500C-150 130x227 140(260) 180(140)	4	21,03	
1		Ø8 A500C ГОСТ 34028-2016, L=540	60	0,21	
2		Ø18 A500C ГОСТ 34028-2016, L=1050	4	2,10	
3		Ø8 A500C ГОСТ 34028-2016, L=790	24	0,31	
	ГОСТ 26633-2015	Бетон класса В35, м³	1,56		







Ведомость расхода стали на элемент

Марка элемента	Изделия арматурные								Всего	Общий расход
	Арматура класса									
	A500C									
	ГОСТ 34028–2016									
	ø8	ø10	ø12	ø14	ø18	ø20	ø32	Итого		
УМ28	16,32	35,60	138,93	25,61	8,40	63,52	151,44	439,82	439,82	
УМ28.1	20,04	118,64	19,32	23,64	8,40	63,52	151,44	405,00	405,00	

1. Арматурную сетку См15 обрезать по месту установки.

НУ ПОЛИК7/10-2023/04/10-2023 ПР-КЖ2-1					
Взрослая поликлиника на 750 посещений для южной части г.Новый Уренгой, в том числе затраты на проектно-исследовательские работы					
Изм.	Кол.уч.	Лист	№ док.	Подпись	Дата
Разработ.	Бильяк	09.04.24			
Рук. группы	Хойлов	09.04.24			
Нач. отд.	Илюткин	09.04.24			
Н. контр.	Давыдова	09.04.24			
ГИП	Прокопьев	09.04.24			
Секция 3				Стадия	Лист
Монолитные участки УМ28, УМ28.1				P	15
				Листов	



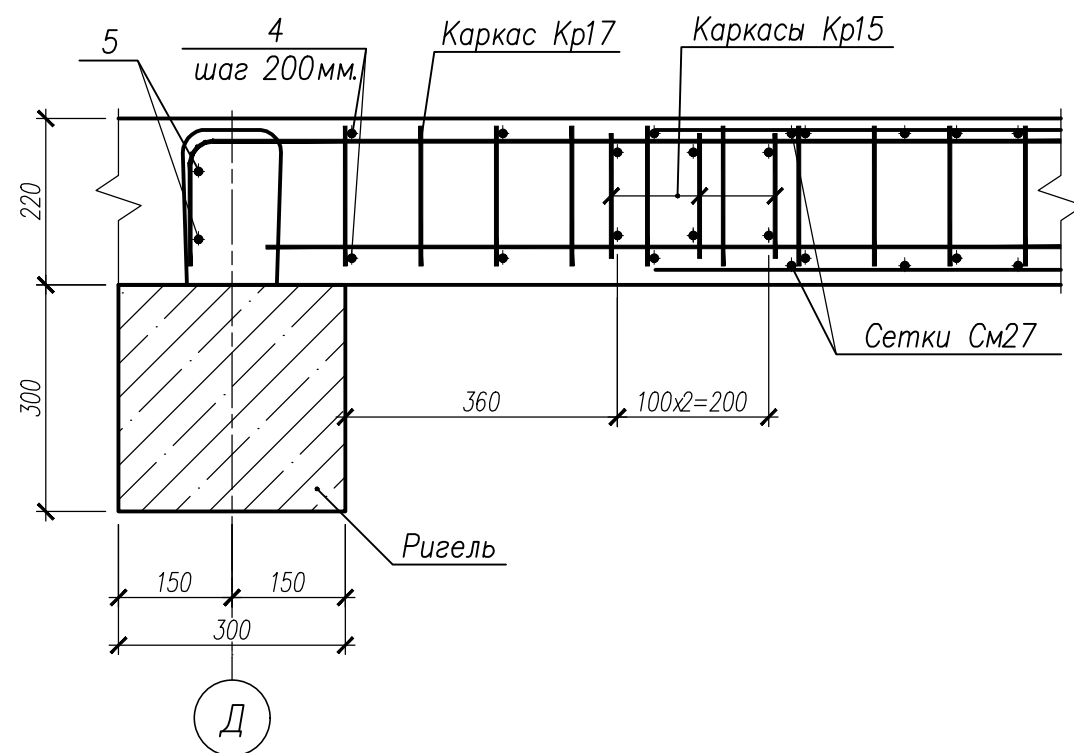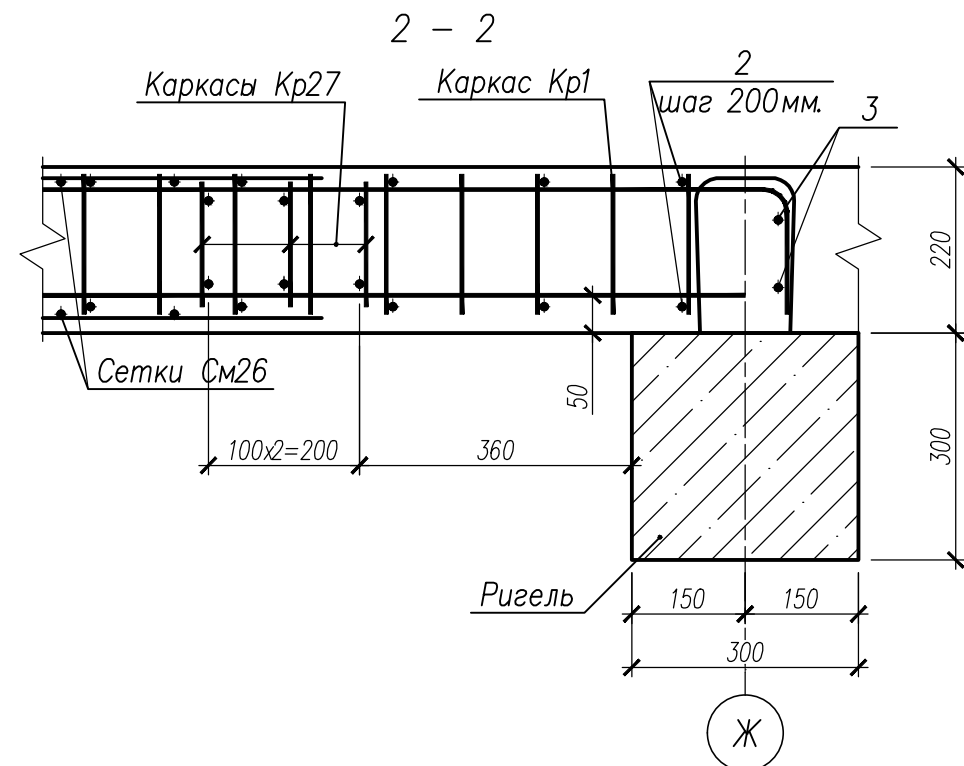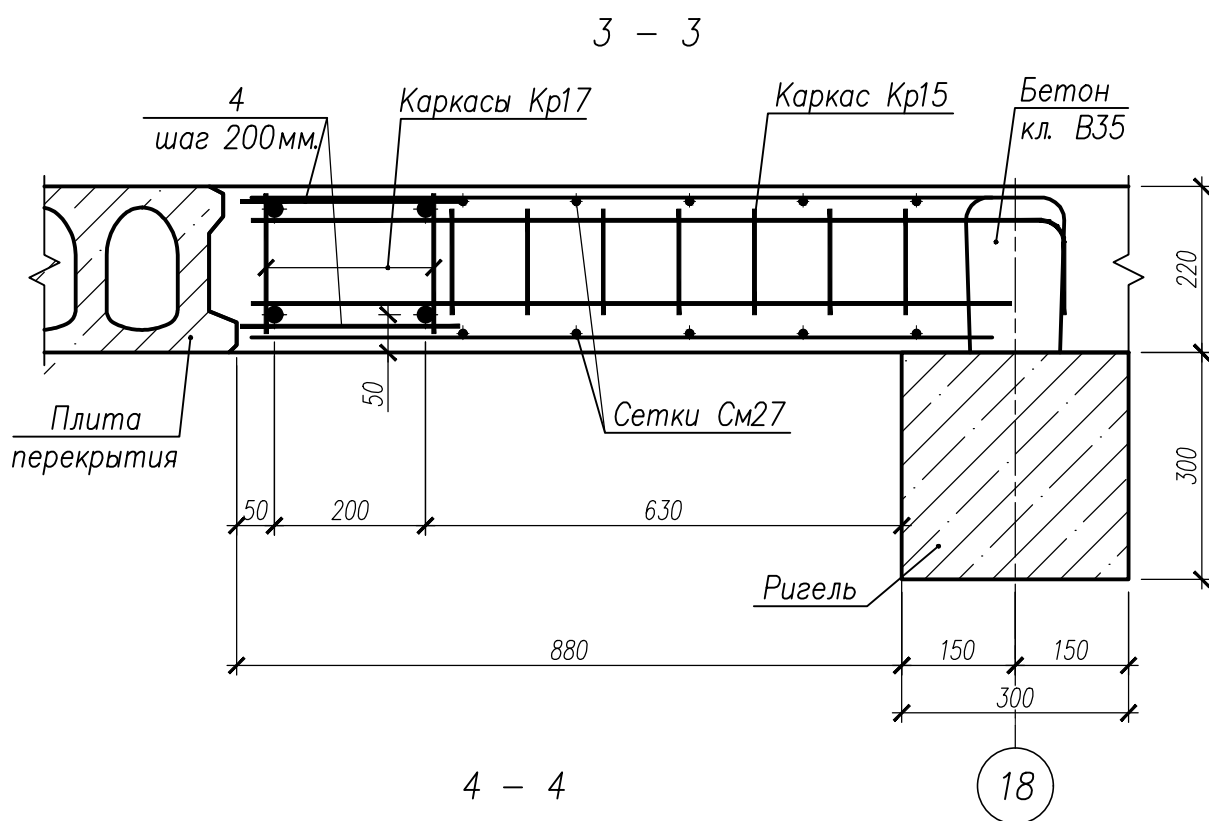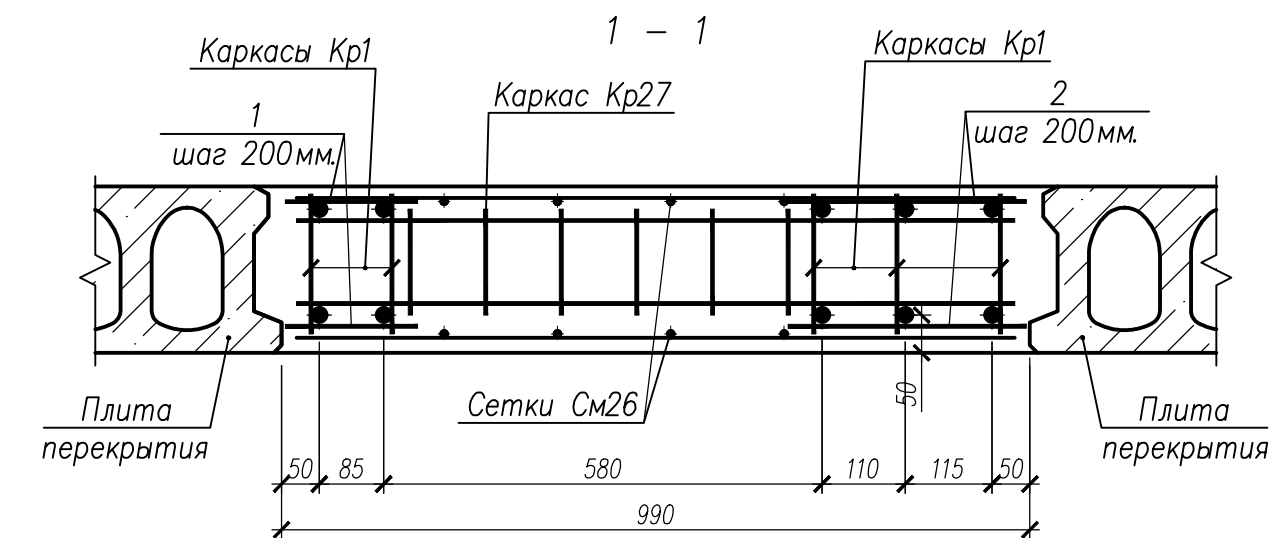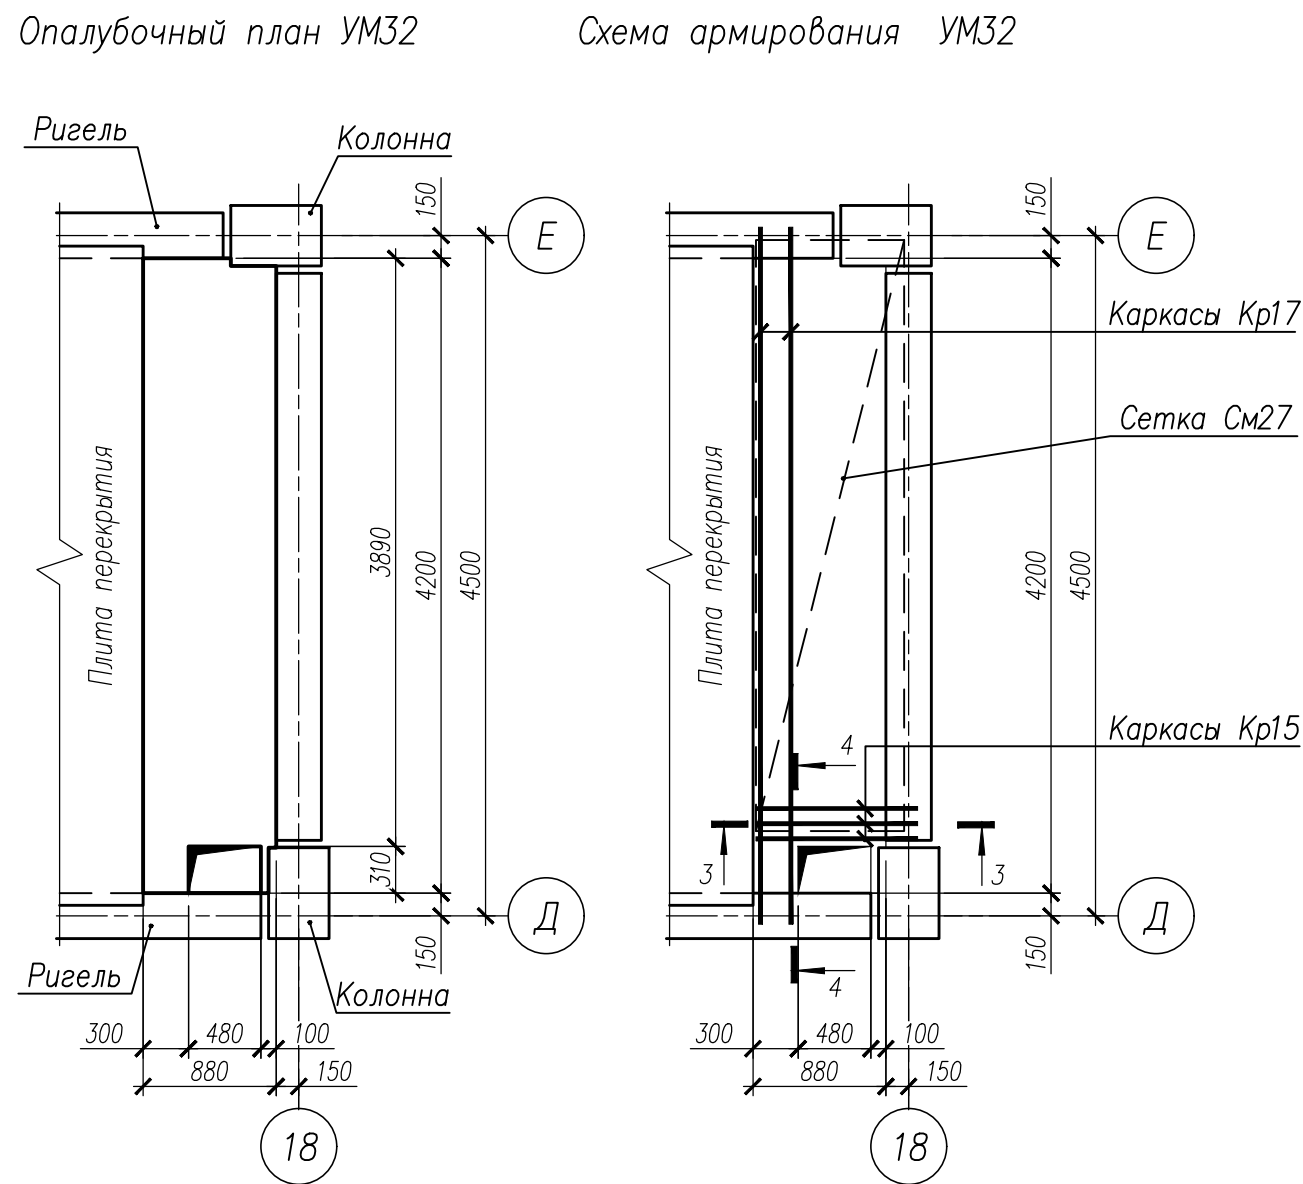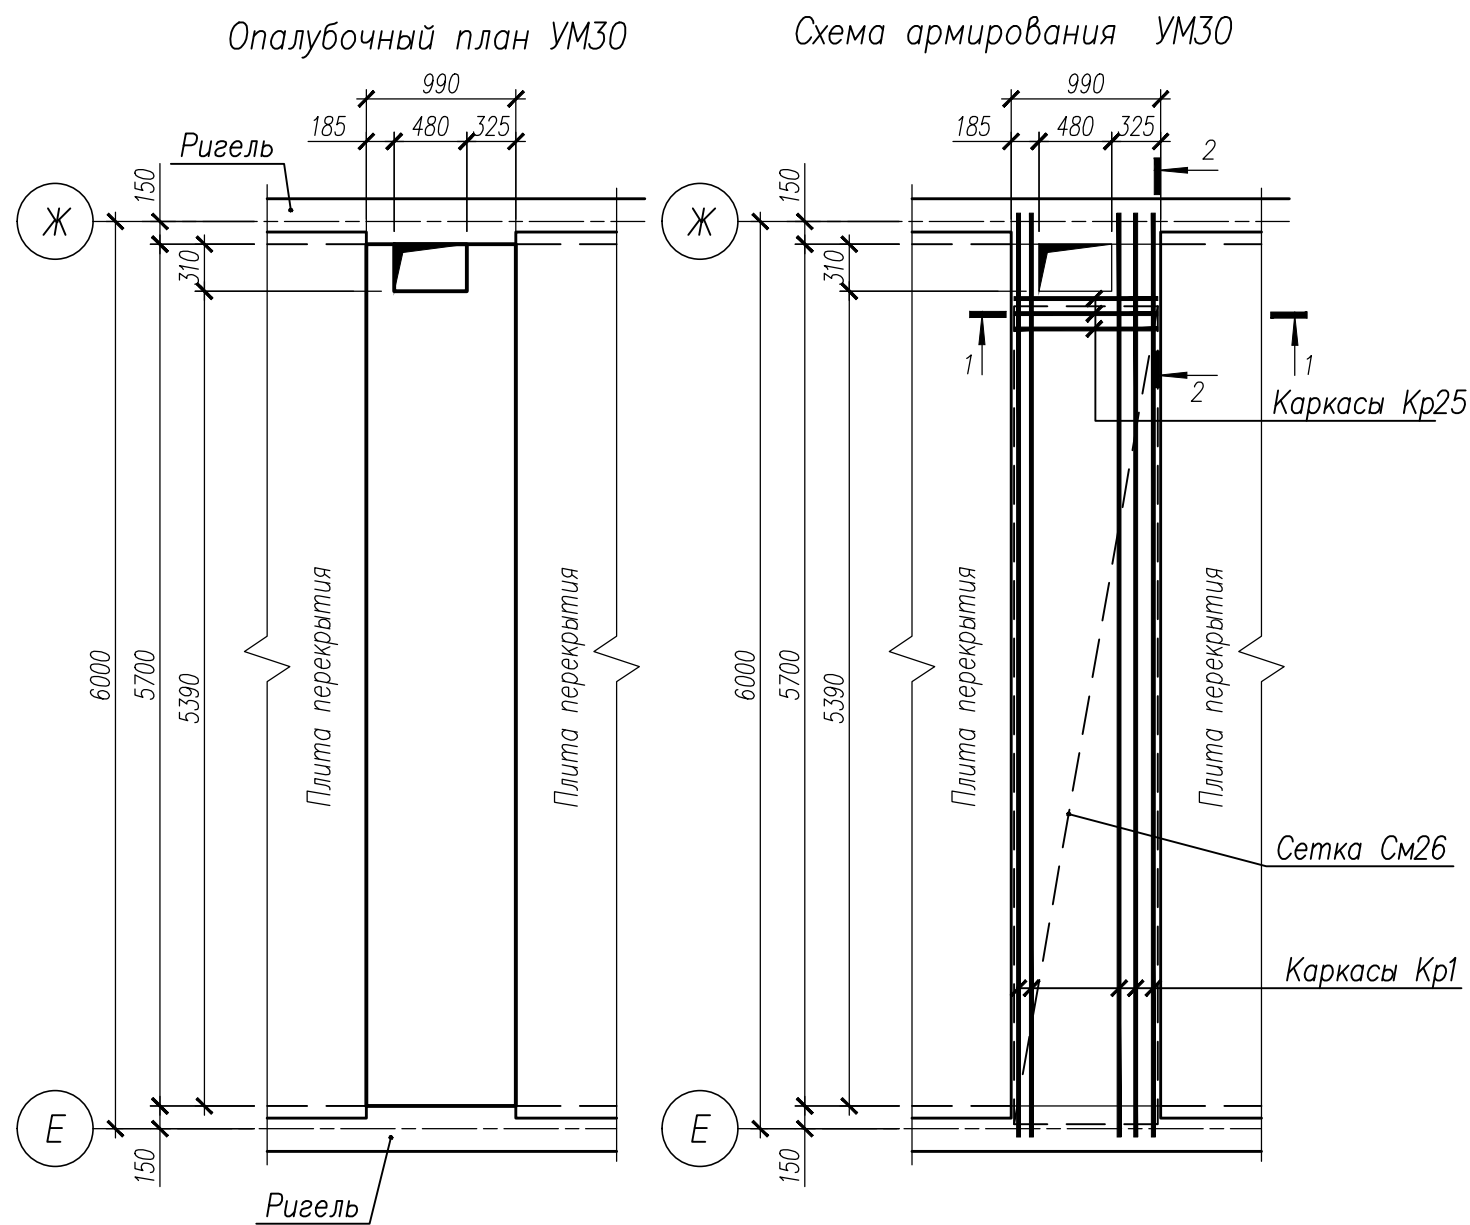

Спецификация на изделия









Поз	Обозначение	Наименование	Кол	Масса ед., кг	Примечание
Монолитный участок УМ30					
Кр1	НУ ПОЛИК7/10-2023/04/10-2023 ПР-КМ.И. л. 3	Каркас Кр1	5	59,13	
Кр27	НУ ПОЛИК7/10-2023/04/10-2023 ПР-КМ.И. л. 6	Каркас Кр27	3	1,98	
СМ26	ГОСТ 23279-2012	Сетка 4С 8A500C-150 95x541 145(305) 8A500C-150 115(195)	2	21,68	
1		Ø8 A500C ГОСТ 34028-2016, L=170	60	0,07	
2		Ø8 A500C ГОСТ 34028-2016, L=310	60	0,12	
3		Ø18 A500C ГОСТ 34028-2016, L=1400	4	2,80	
	ГОСТ 26633-2015	Бетон класса В35, м³	1,21		
Монолитный участок УМ32					
Кр17	НУ ПОЛИК7/10-2023/04/10-2023 ПР-КМ.И. л. 5	Каркас Кр17	2	31,19	
Кр15	НУ ПОЛИК7/10-2023/04/10-2023 ПР-КМ.И. л. 4	Каркас Кр15	3	1,97	
СМ27	ГОСТ 23279-2012	Сетка 4С 8A500C-150 98x391 280(100) 8A500C-150 180(130)	2	17,40	
4		Ø8 A500C ГОСТ 34028-2016, L=290	44	0,11	
5		Ø18 A500C ГОСТ 34028-2016, L=800	4	1,60	
	ГОСТ 26633-2015	Бетон класса В35, м³	0,78		

Ведомость расхода стали на элемент

Марка элемента	Изделия арматурные								Всего	Общий расход
	Арматура класса									
	A500C									
	ГОСТ 34028–2016									
	Ø8	Ø10	Ø12	Ø18	Ø20	Ø25	Ø32	Итого		
УМ30	55,66	26,95	5,04	11,20	79,40	–	189,30	367,55	367,55	367,55
УМ32	40,70	10,55	2,67	26,0	–	34,42	–	114,35	114,35	114,35


НУ ПОЛИК7/10-2023/04/10-2023 ПР-КЖ2-1					
Взрослая поликлиника на 750 посещений для южной части г.Новый Уренгой, в том числе затраты на проектно-изыскательные работы					
Изм.	Кол.уч.	Лист	№ док.	Подпись	Дата
Разработ.	Бильяк	09.04.24			
Рук. группы	Хойлов	09.04.24			
Нач. отд.	Илюткин	09.04.24			
Н. контр.	Давыдова	09.04.24			
ГИП	Прокопьев	09.04.24			
Секция 3				Стадия	Лист
Монолитные участки УМ30, УМ32				Р	16



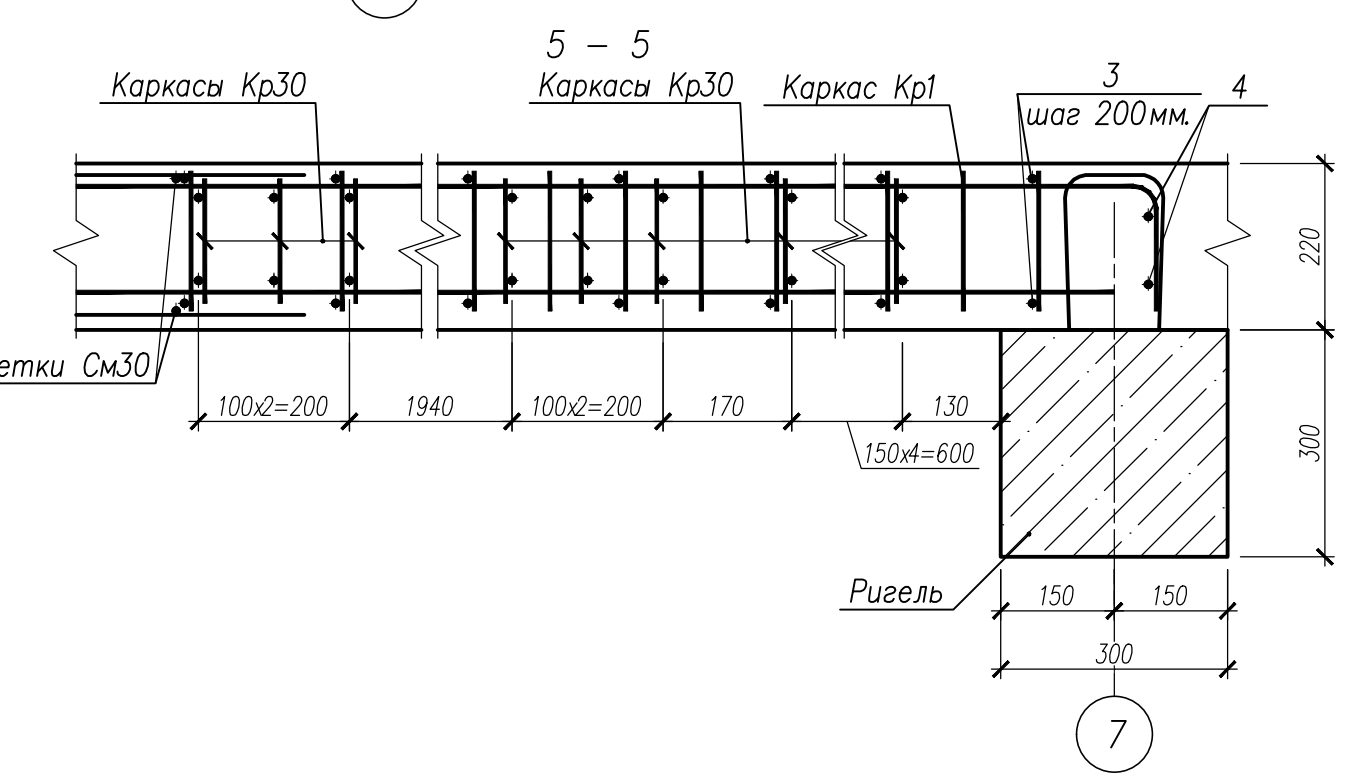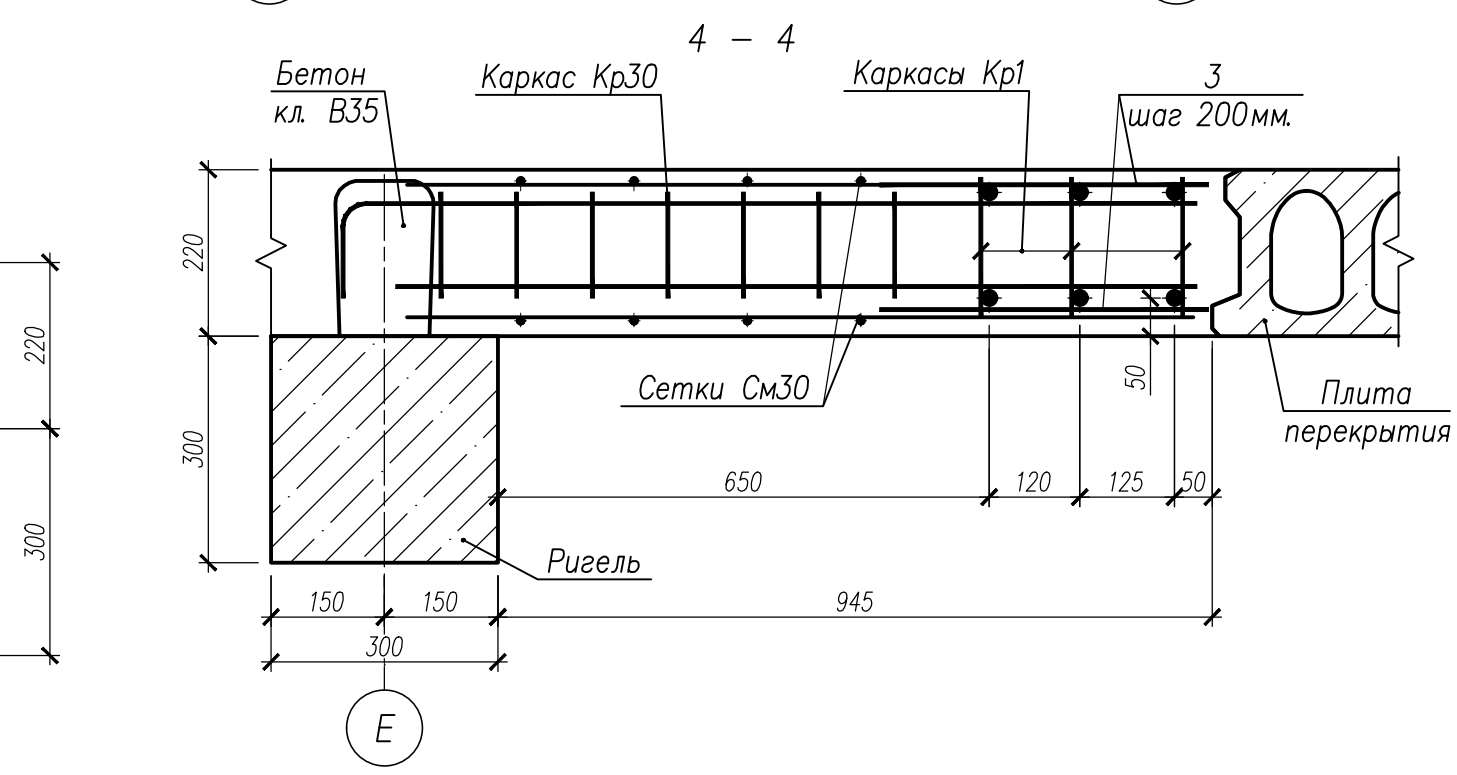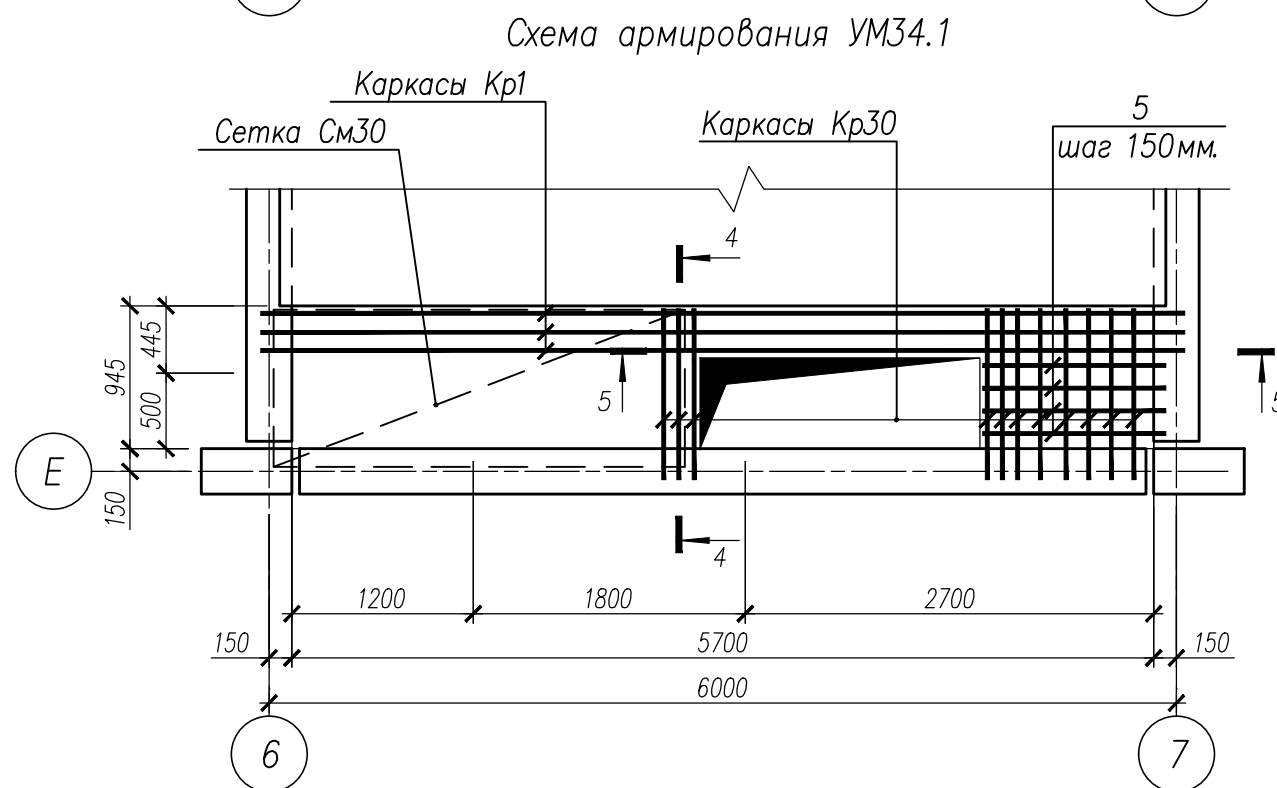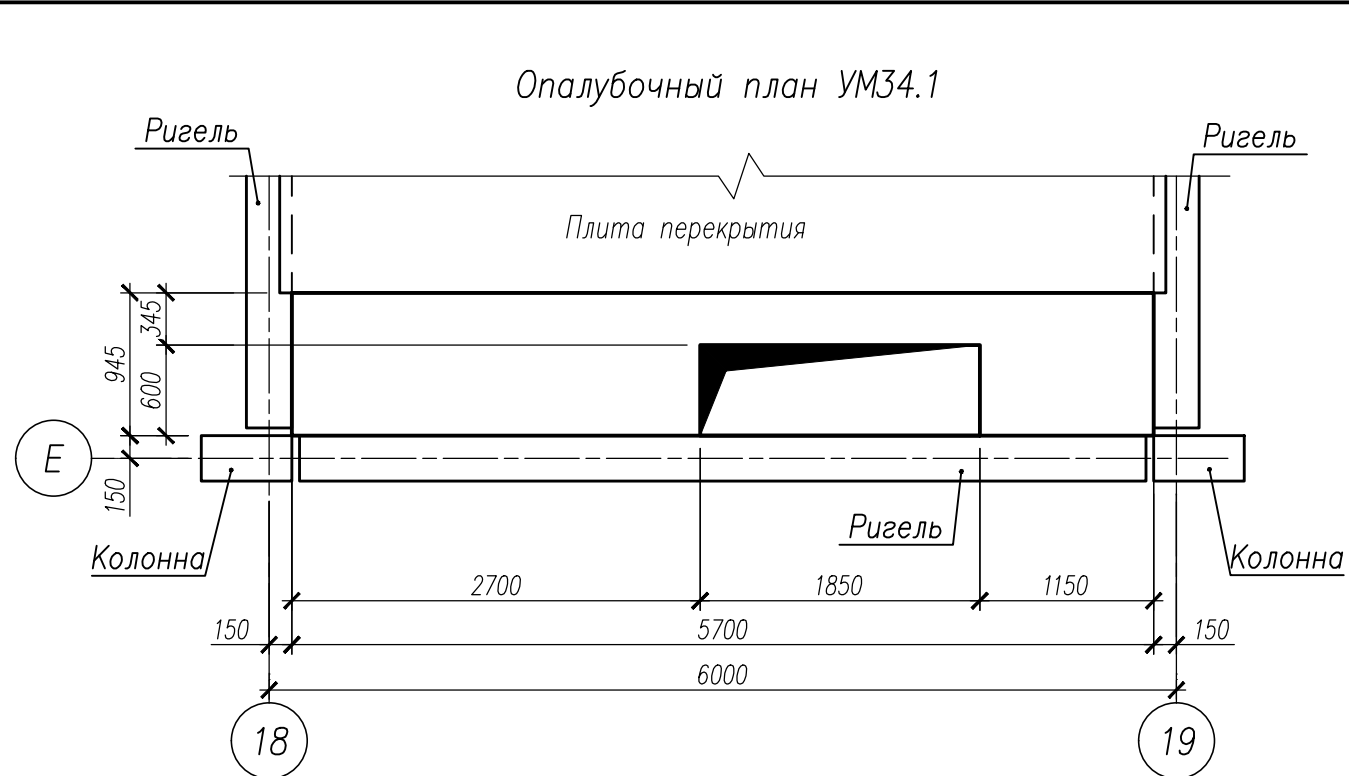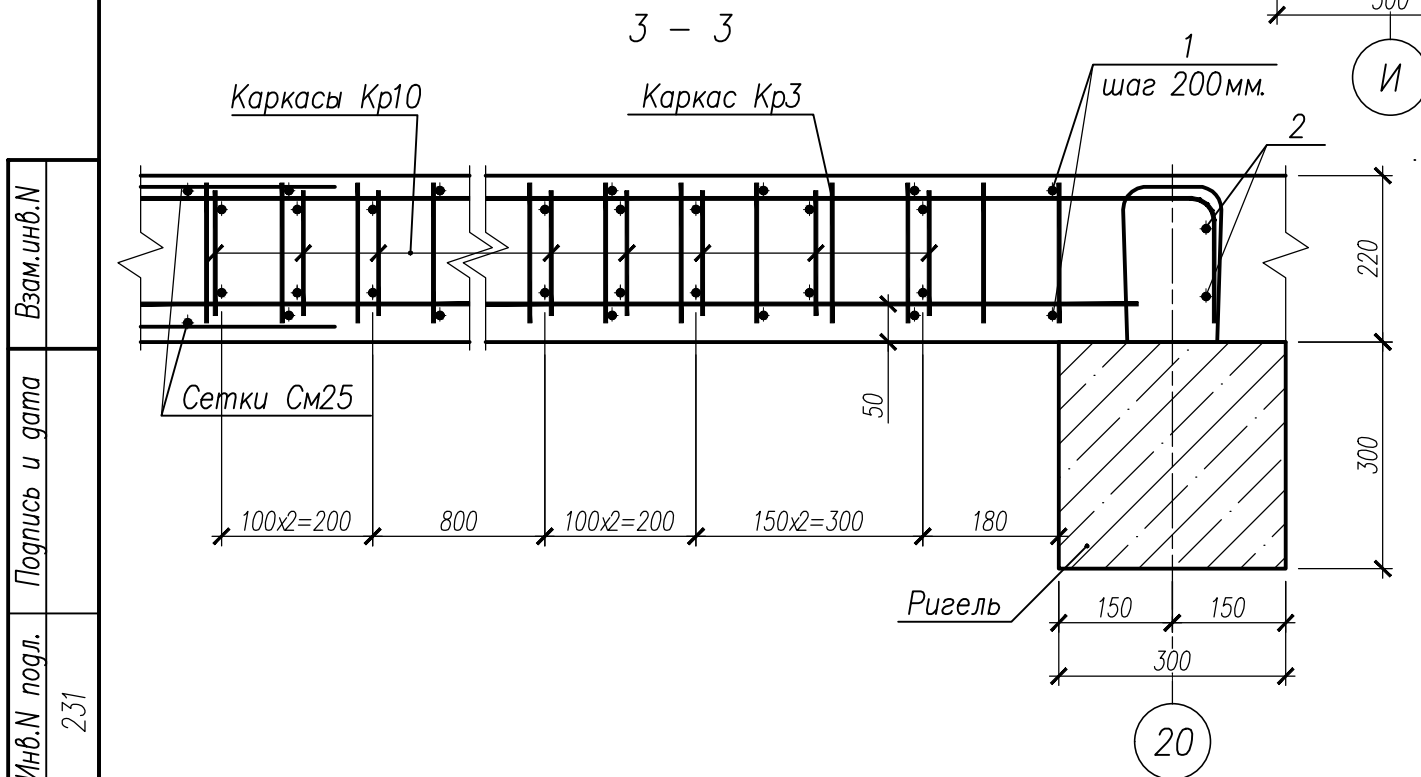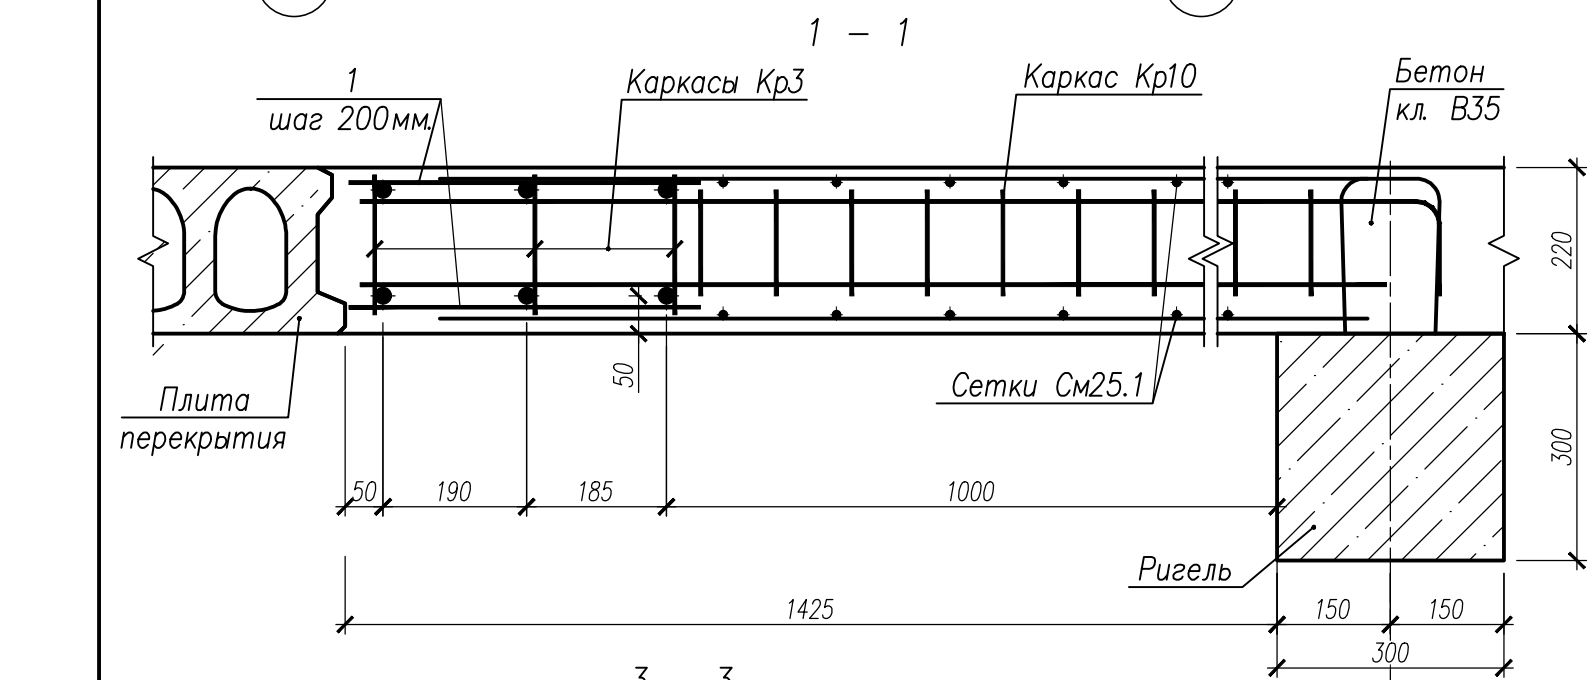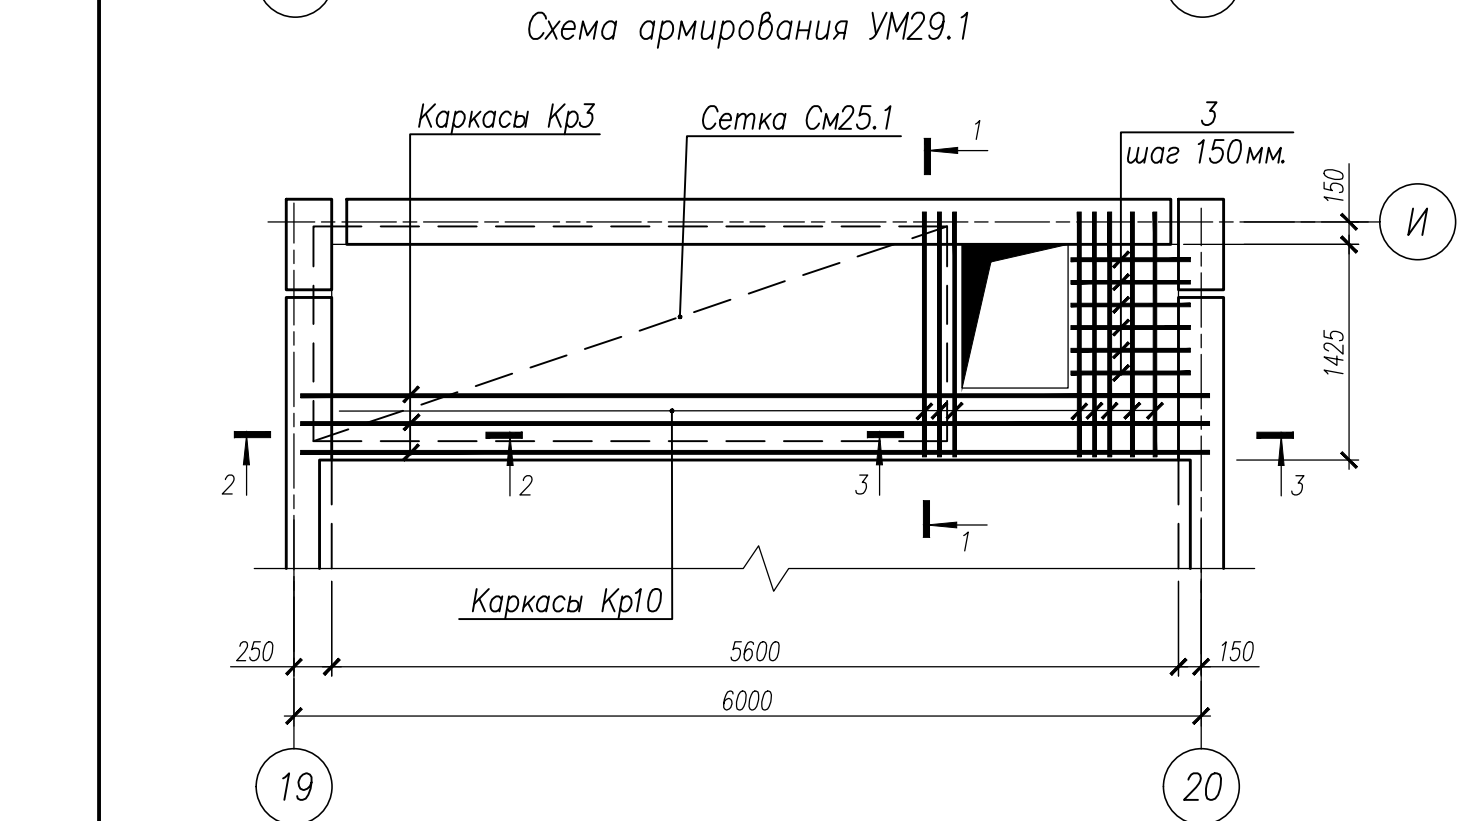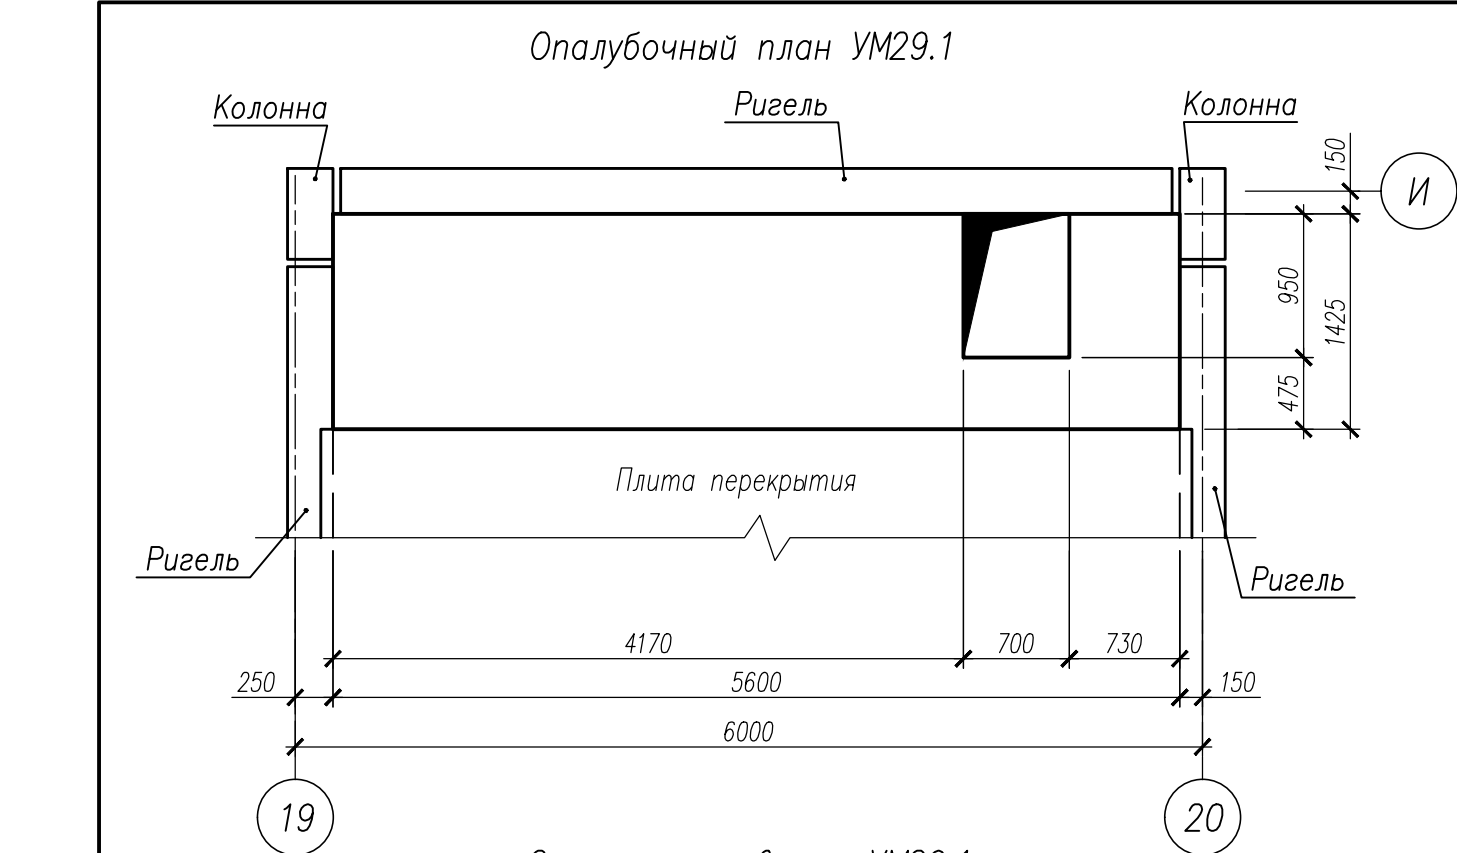


Спецификация на изделия					
Поз	Обозначение	Наименование	Кол	Масса ед., кг	Примечание
		Монолитный участок УМ29.1			
Кр3	НУ ПОЛИК7/10-2023/04/10-2023 ПР-КМ.И. л. 3	Каркас Кр3	3	57,27	
Кр10	НУ ПОЛИК7/10-2023/04/10-2023 ПР-КМ.И. л. 4	Каркас Кр10	8	3,00	
См25.1	ГОСТ 23279-2012	Сетка4С 12А500С-150 12А500С-150 142 x 419 375(145) 80(210)	2	60,10	
1		Ø8 А500С ГОСТ 34028-2016, L=460	58	0,18	
2		Ø18 А500С ГОСТ 34028-2016, L=970	4	1,94	
3		Ø8 А500С ГОСТ 34028-2016, L=790	12	0,31	
	ГОСТ 26633-2015	Бетон класса В35, м³	1,60		
		Монолитный участок УМ34.1			
Кр1	НУ ПОЛИК7/10-2023/04/10-2023 ПР-КМ.И. л. 3	Каркас Кр1	3	59,13	
Кр30	НУ ПОЛИК7/10-2023/04/10-2023 ПР-КМ.И. л. 6	Каркас Кр30	11	2,06	
См30	ГОСТ 23279-2012	Сетка4С 8А500С-150 8А500С-150 104x272 150(440) 170(150)	2	11,30	
3		Ø8 А500С ГОСТ 34028-2016, L=330	60	0,13	
4		Ø18 А500С ГОСТ 34028-2016, L=900	4	1,80	
5		Ø8 А500С ГОСТ 34028-2016, L=1210	8	0,48	
	ГОСТ 26633-2015	Бетон класса В35, м³	0,95		

Ведомость расхода стали на элемент									
Марка элемента	Изделия арматурные							Всего	Общий расход
	Арматура класса								
	А500С								
	ГОСТ 34028–2016								
	Ø8	Ø10	Ø12	Ø18	Ø20	Ø32	Итого		
УМ29.1	18,56	24,40	131,24	7,76	46,17	109,80	337,93	337,93	337,93
УМ34.1	38,09	24,64	10,34	7,20	47,64	113,58	241,50	241,50	241,50

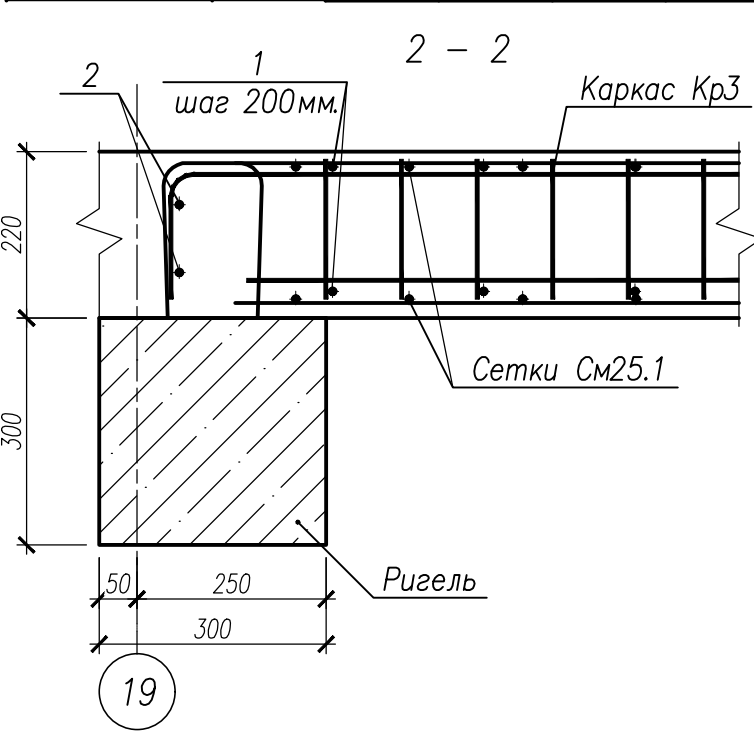

НУ ПОЛИК7/10-2023/04/10-2023 ПР-КЖ2-1					
Взрослая поликлиника на 750 посещений для южной части г.Новый Уренгой, в том числе затраты на проектно-исследовательские работы					
Изм.	Кол.уч.	Лист	№ док.	Подпись	Дата
Разработ.	Билык	09.04.24			
Рук. группы	Хойлов	09.04.24			
Нач. отд.	Илюткин	09.04.24			
Н. контр.	Давыдова	09.04.24			
ГИП	Прокопьев	09.04.24			
Секция 3					Стация
					Лист
					Листов
Монолитные участки УМ29.1, УМ34.1					Р 17

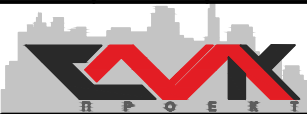

Опалубочный план УМ45



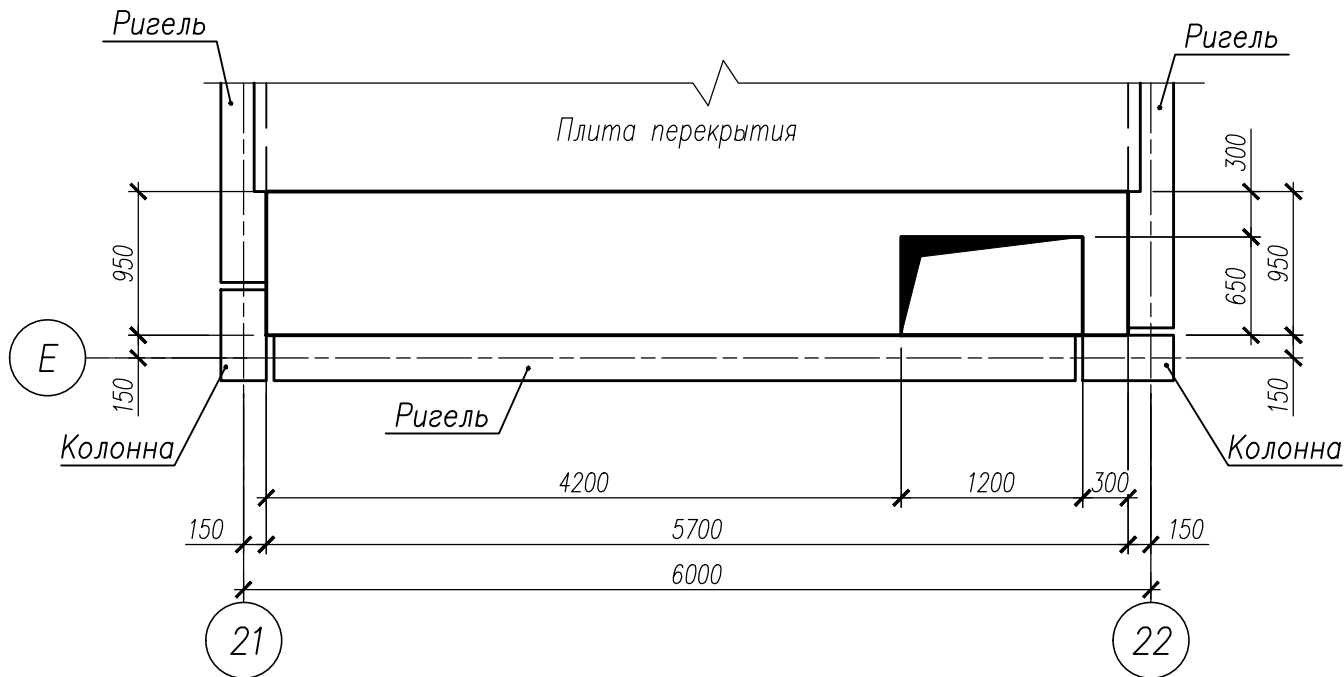



Схема армирования УМ45

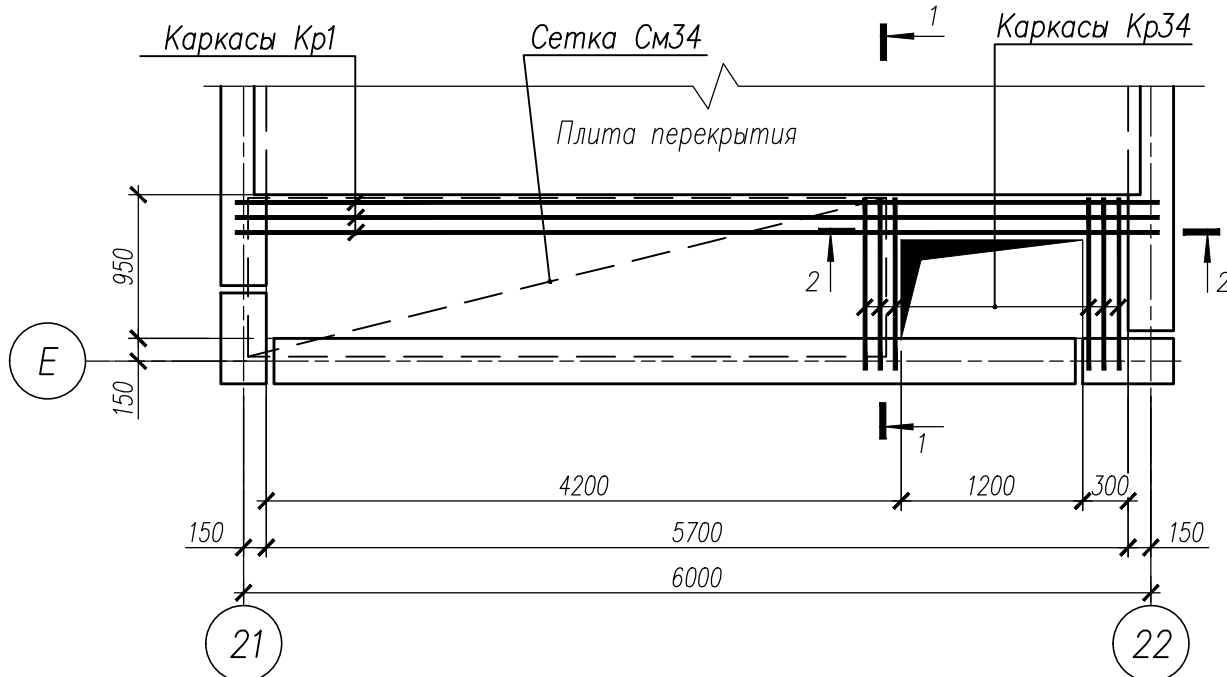

1 - 1

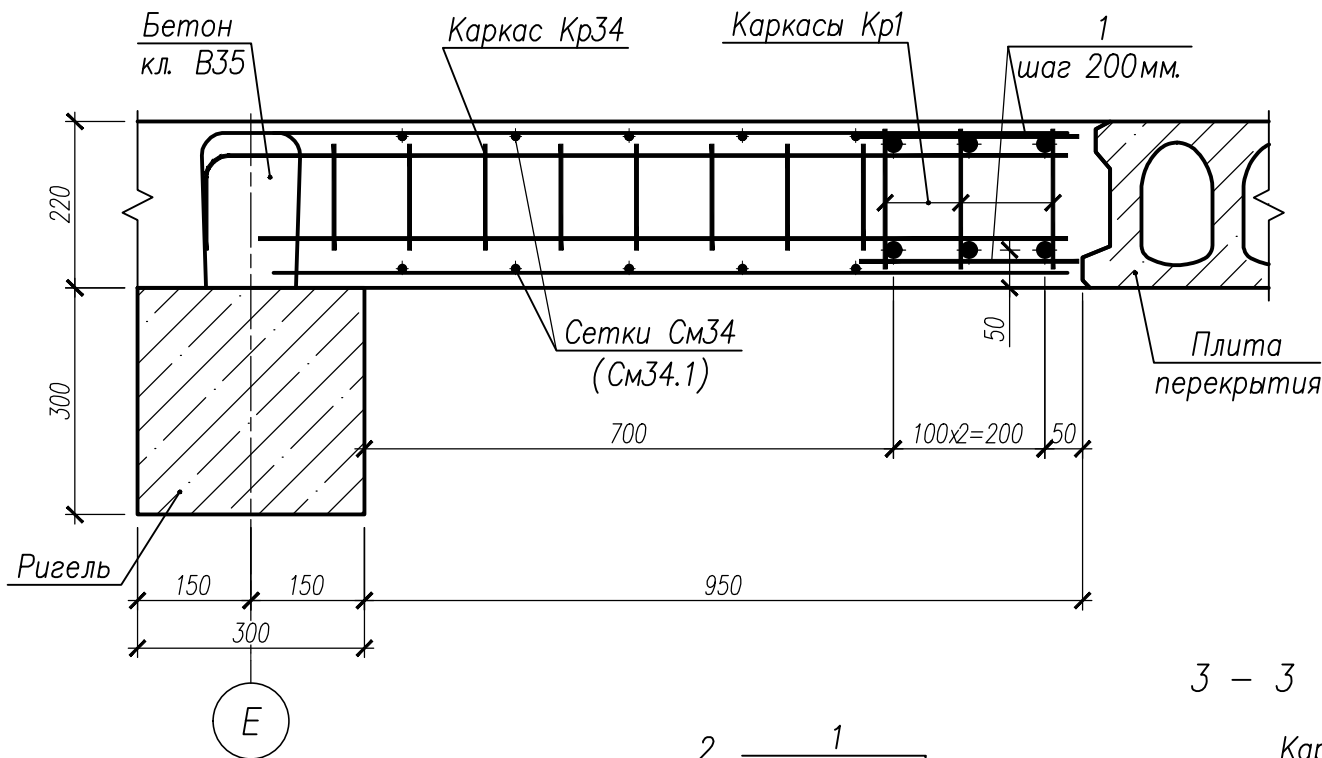

3 - 3

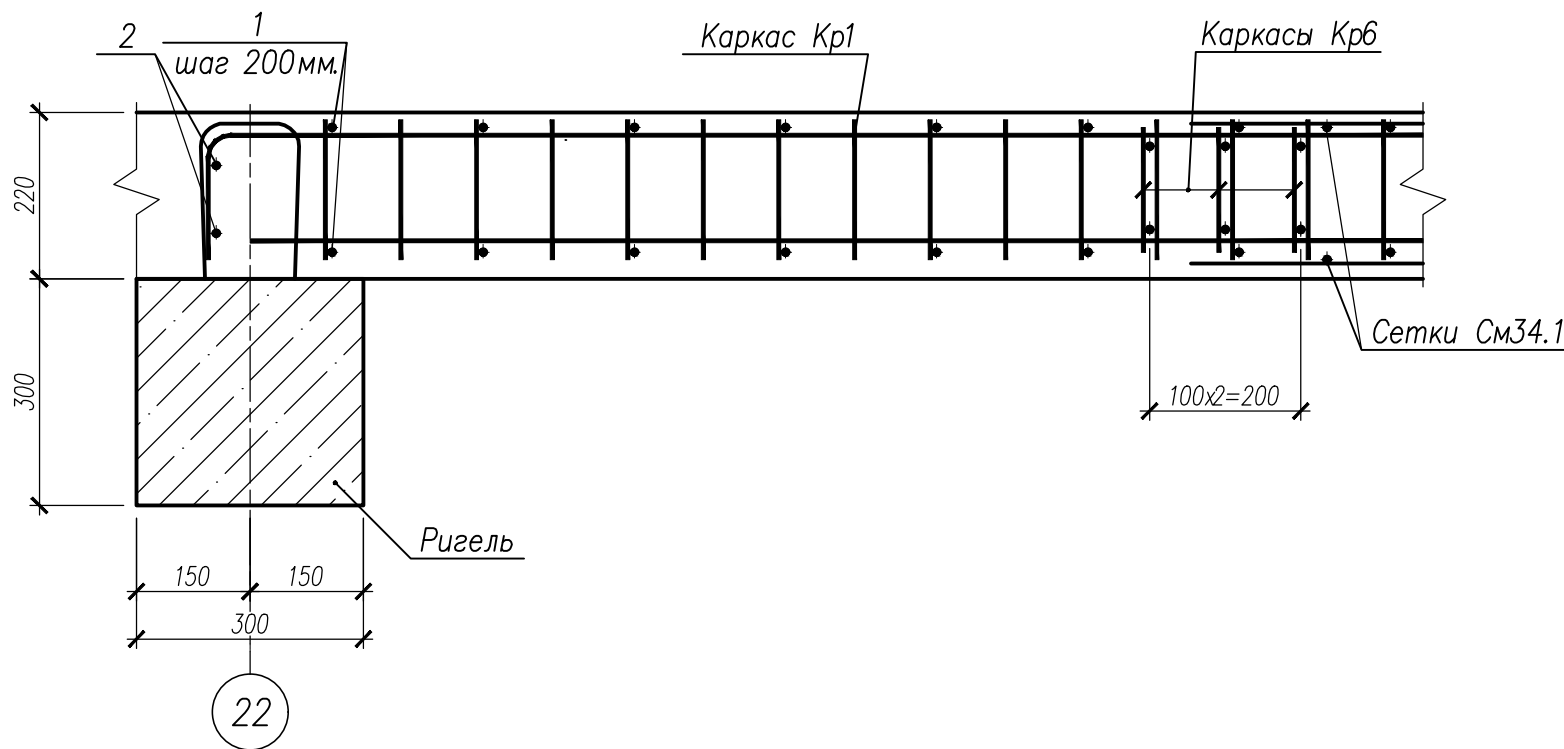

Опалубочный план УМ45.1



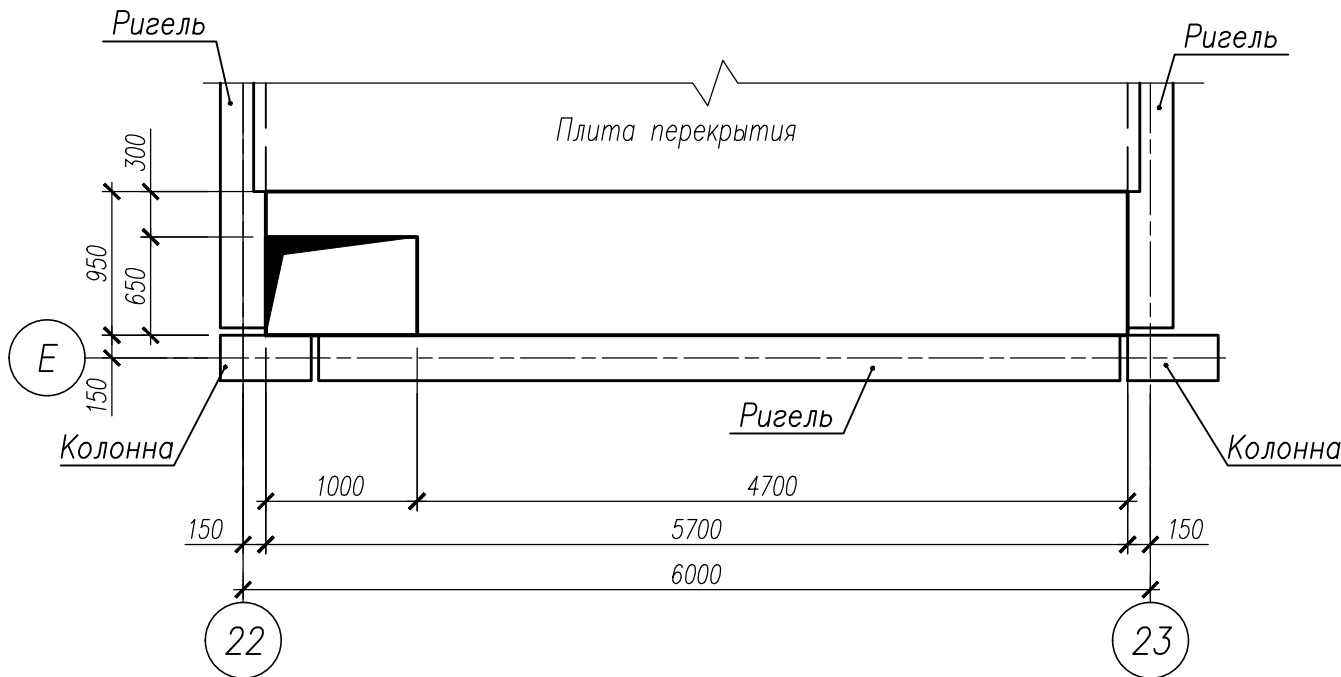


Схема армирования УМ45.1

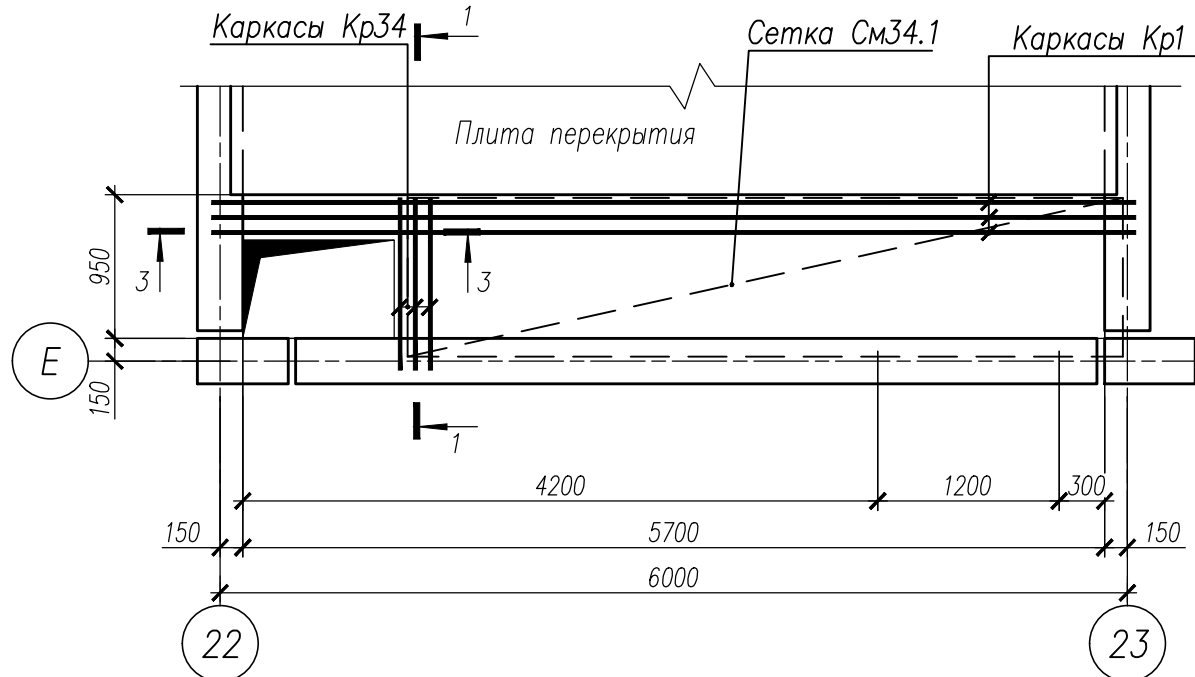

2 - 2

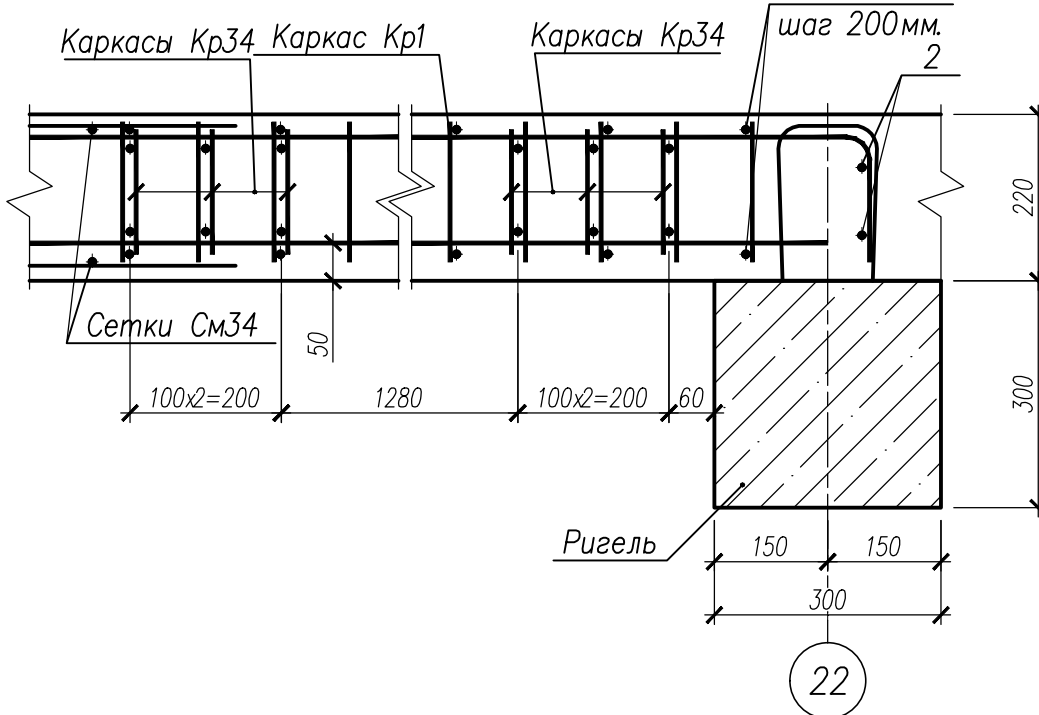

Спецификация на изделия


Поз	Обозначение	Наименование	Кол	Масса ед, кг	Примечание
Монолитный участок УМ45					
Кр1	НУ ПОЛИК7/10-2023/04/10-2023 ПР-КМ И, л. 3	Каркас Кр1	3	59,13	
Кр34	НУ ПОЛИК7/10-2023/04/10-2023 ПР-КМ И, л. 7	Каркас Кр34	6	2,13	
См34	ГОСТ 23279-2012	Сетка 4С 10А500С-150 10А500С-150 105х422 170(280) 130(190)	2	30,51	
1		Ø8 А500С ГОСТ 34028-2016, L=290	60	0,11	
2		Ø18 А500С ГОСТ 34028-2016, L=900	4	1,80	
	ГОСТ 26633-2015	Бетон класса В35, м³	1,02		
Монолитный участок УМ45.1					
Кр1	НУ ПОЛИК7/10-2023/04/10-2023 ПР-КМ И, л. 3	Каркас Кр1	3	59,13	
Кр34	НУ ПОЛИК7/10-2023/04/10-2023 ПР-КМ И, л. 7	Каркас Кр34	3	2,13	
См34.1	ГОСТ 23279-2012	Сетка 4С 10А500С-150 10А500С-150 105х473 170(280) 180(200)	2	34,02	
1		Ø8 А500С ГОСТ 34028-2016, L=290	60	0,11	
2		Ø18 А500С ГОСТ 34028-2016, L=900	4	1,80	
	ГОСТ 26633-2015	Бетон класса В35, м³	1,05		

Ведомость расхода стали на элемент

Марка элемента	Изделия арматурные							Всего	Общий расход
	Арматура класса								
	А500С								
	ГОСТ 34028–2016								
	Ø8	Ø10	Ø12	Ø18	Ø20	Ø32	Итого		
УМ45	9,0	87,87	5,70	7,20	47,64	113,58	265,00	265,00	265,00
УМ45.1	7,80	86,55	2,85	7,20	47,64	113,58	265,62	265,62	265,62

НУ ПОЛИК7/10-2023/04/10-2023 ПР-КЖ2-1						Секция 3		
Взрослая поликлиника на 750 посещений для южной части г.Новый Уренгой, в том числе затраты на проектно-исследовательские работы						Монолитные участки УМ45, УМ45.1		
Изм.	Кол.уч.	Лист	№ док.	Подпись	Дата	Р	18	
Разработ.	Бильяк	09.04.24						
Рук. группы	Хойлов	09.04.24						
Нач. отд.	Илюткин	09.04.24						
Н. контр.	Давыдова	09.04.24						
ГИП	Прокопьев	09.04.24						



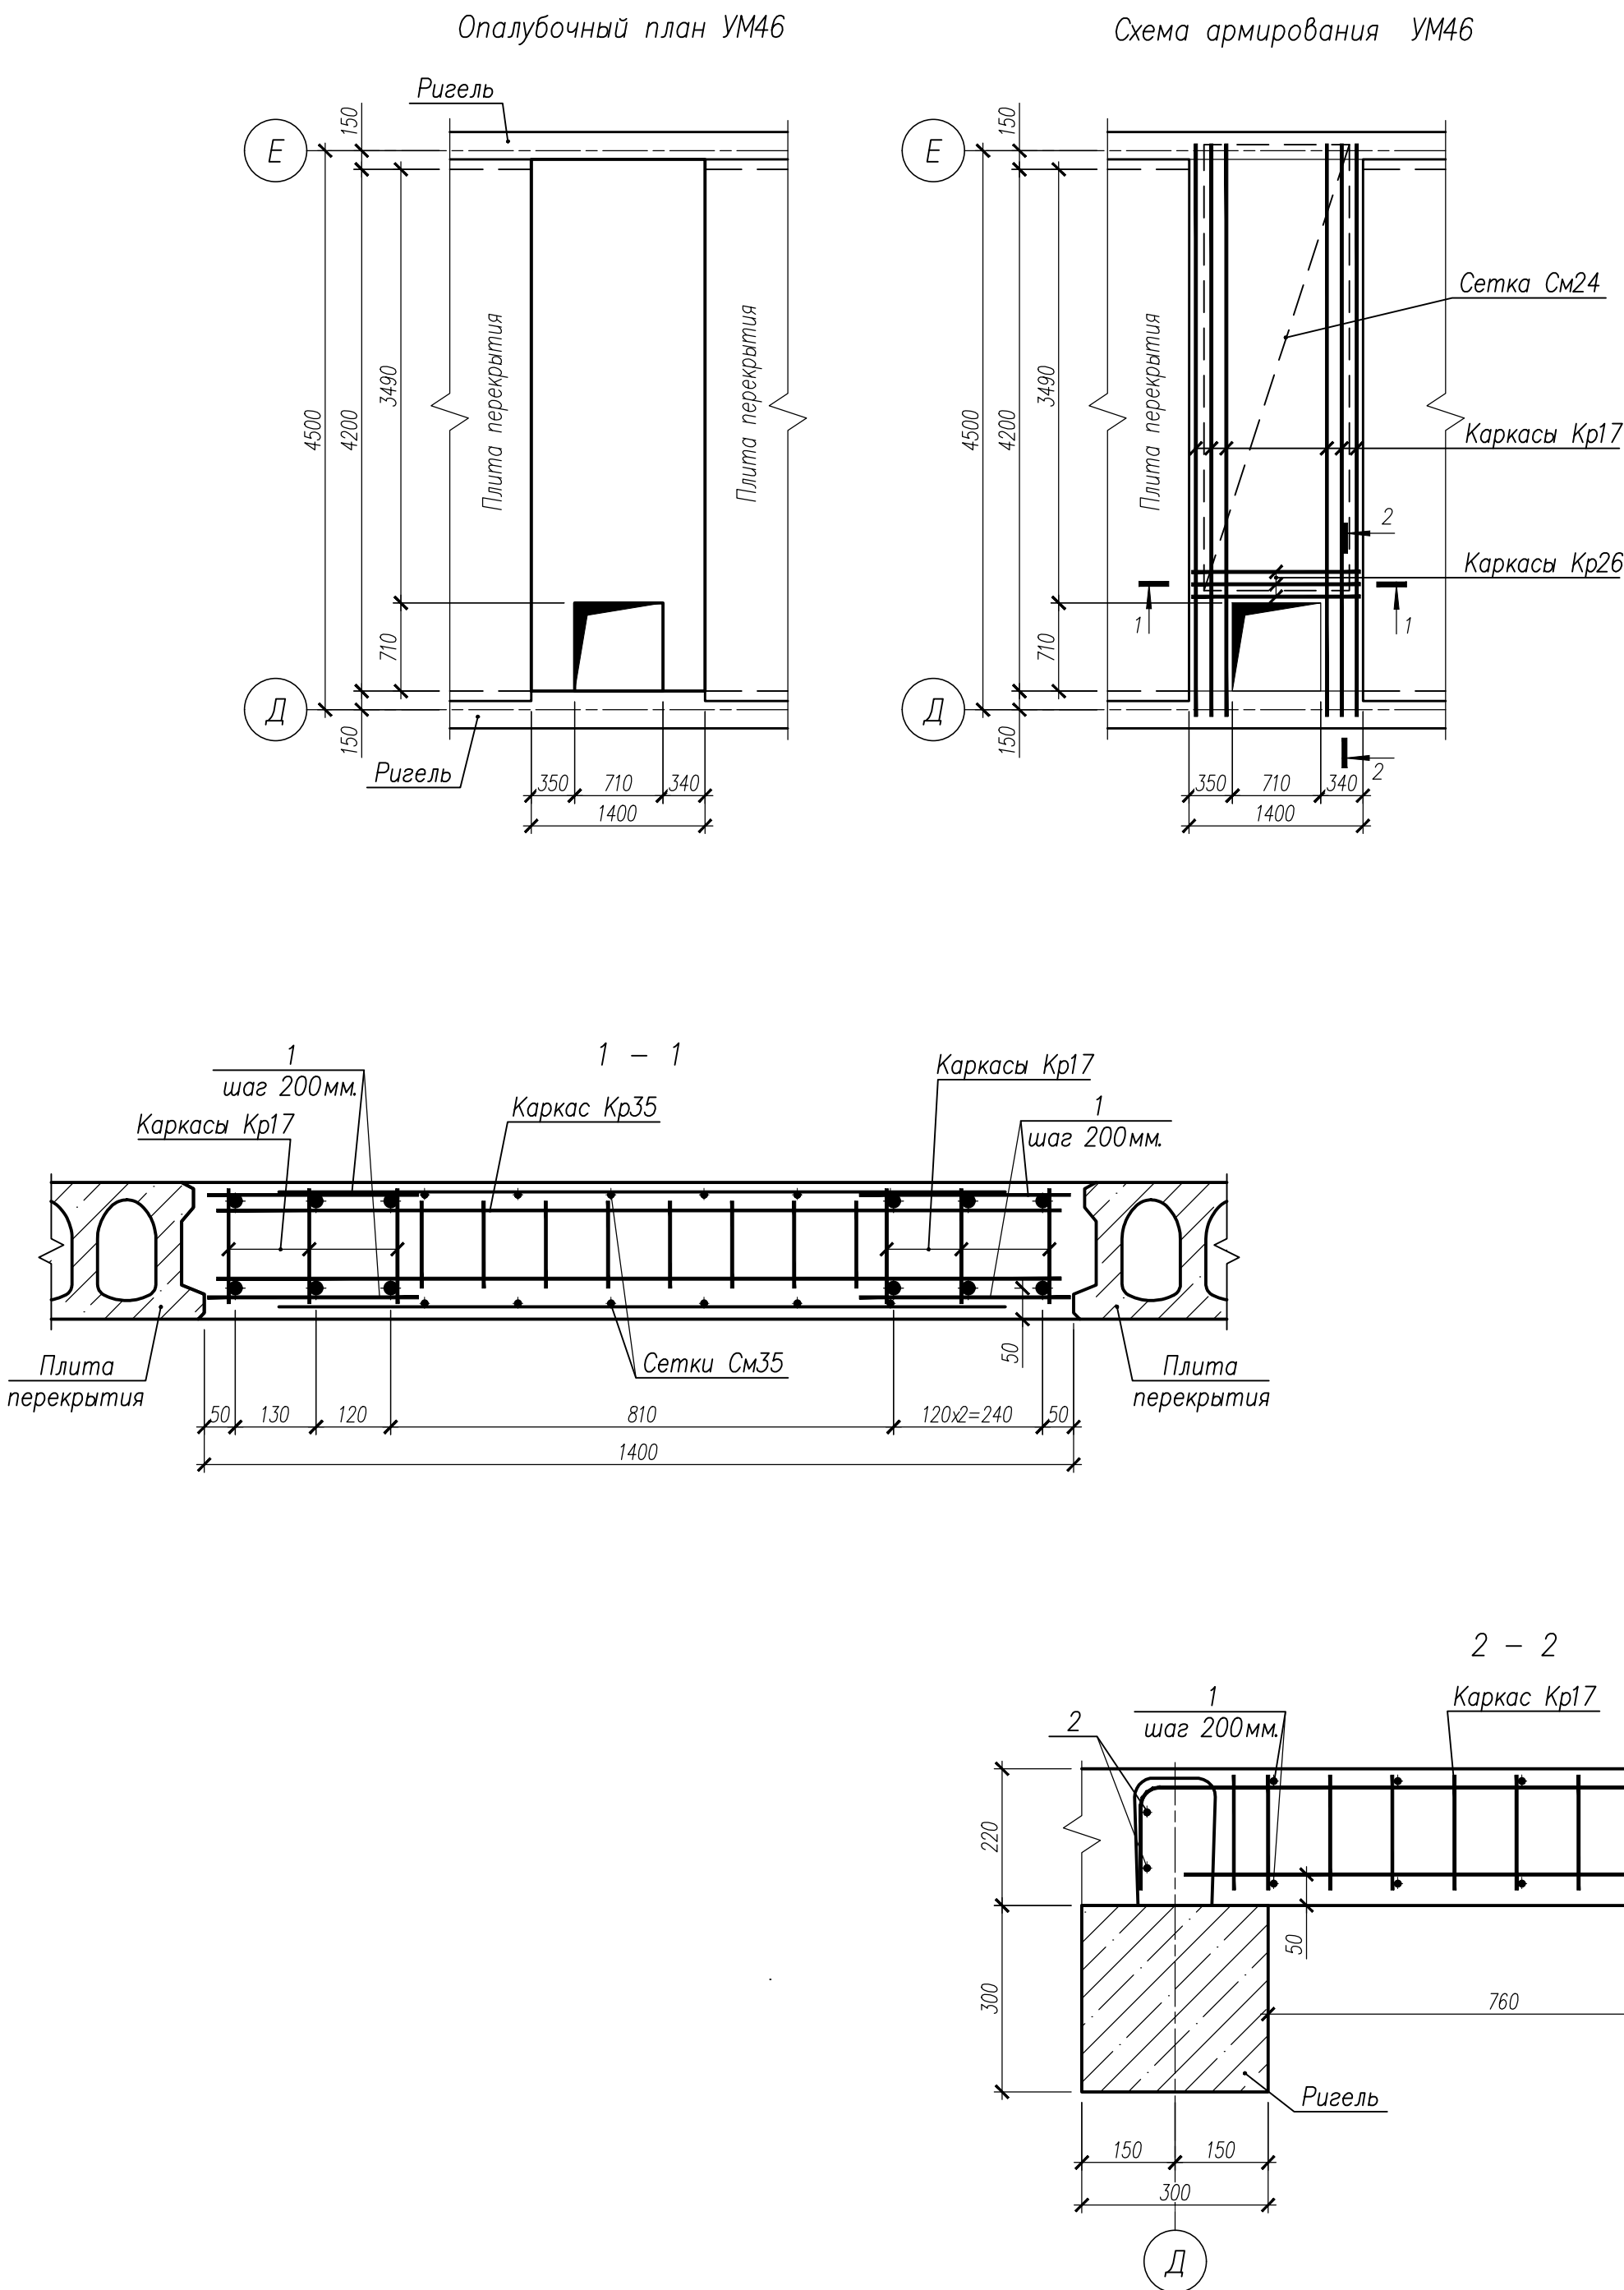

Спецификация на изделия					
Поз	Обозначение	Наименование	Кол	Масса ед, кг	Примечание
Кр17	НУ ПОЛИК7/10-2023/04/10-2023 ПР-КМ.И. л. 5	Каркас Кр17	6	31,19	
Кр35	НУ ПОЛИК7/10-2023/04/10-2023 ПР-КМ.И. л. 7	Каркас Кр35	3	2,82	
См35	ГОСТ 23279-2012	Сетка 4С 10х500С-150 117х359 235(185) 10х500С-150 165(125)	2	29,90	
1		Ø8 А500С ГОСТ 34028-2016, L=340	88	0,13	
2		Ø18 А500С ГОСТ 34028-2016, L=1900	4	3,80	
	ГОСТ 26633-2015	Бетон класса В35, м³	1,18		

Ведомость расхода стали на элемент								
Марка элемента	Изделия арматурные						Всего	Общий расход
	Арматура класса							
	А500С							
	ГОСТ 34028-2016							
	Ø8	Ø10	Ø12	Ø18	Ø25	Итого		
УМ46	12,64	84,88	7,26	74,0	103,26	282,05	282,05	282,05

						НУ ПОЛИК7/10-2023/04/10-2023 ПР-КЖ2-1		
						Взрослая поликлиника на 750 посещений для южной части г.Новый Уренгой, в том числе затраты на проектно-исследовательские работы		
Изм.	Кол.уч.	Лист	№ док.	Подпись	Дата	Секция 3	Стадия	Лист
Разработ.	Бильяк	09.04.24					Р	19
Рук. группы	Хойлов	09.04.24						
Нач. отд.	Илюткин	09.04.24						
Н. контр.	Давыдова	09.04.24						
ГИП	Прокопьев	09.04.24				Монолитный участок УМ46		

Опалубочный план УМ48


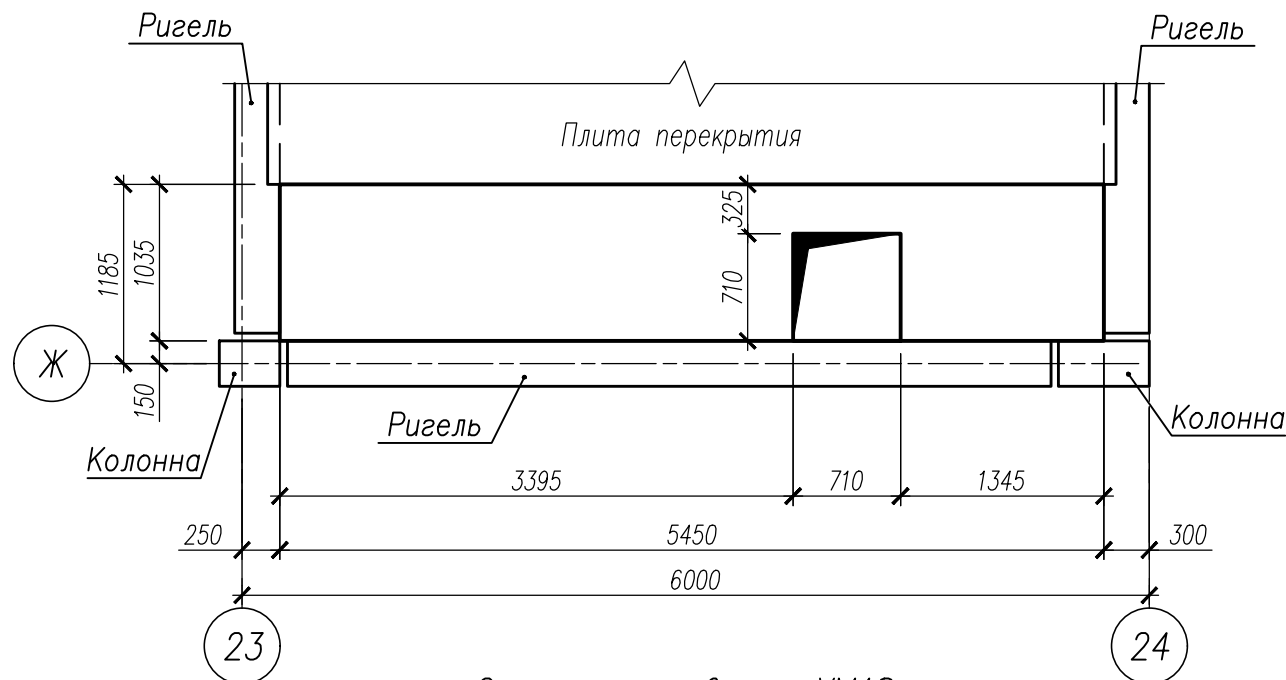


Схема армирования УМ48

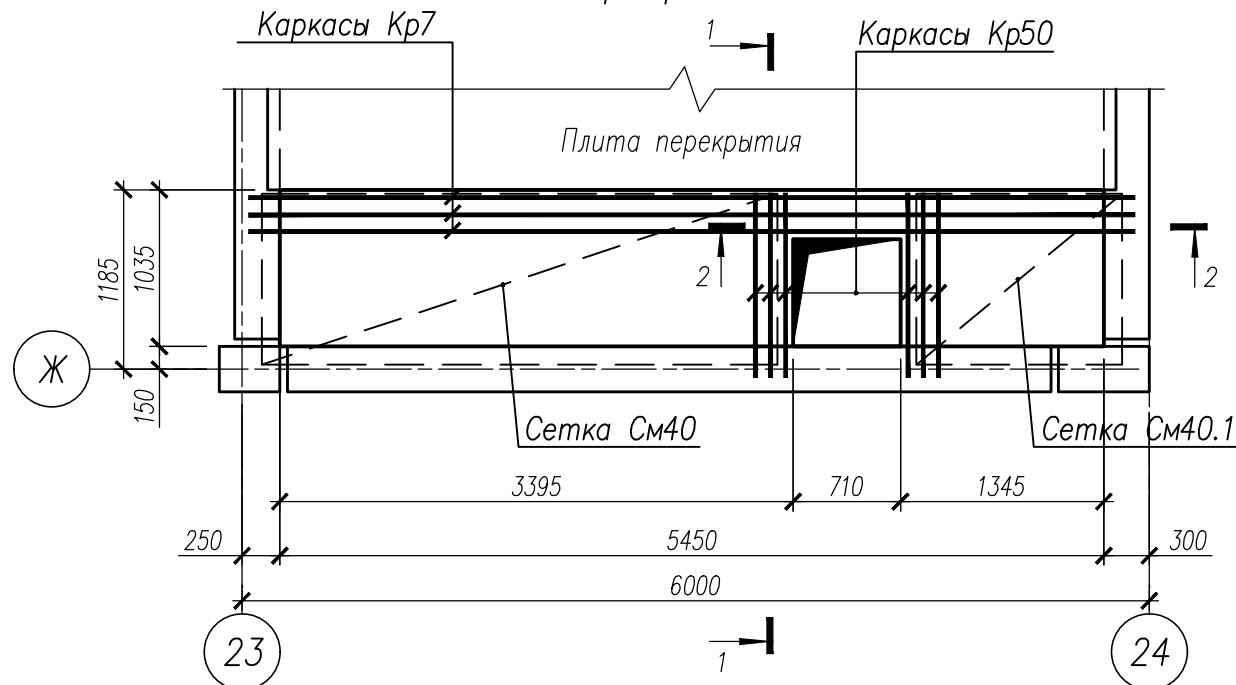

1 - 1

Опалубочный план УМ48н



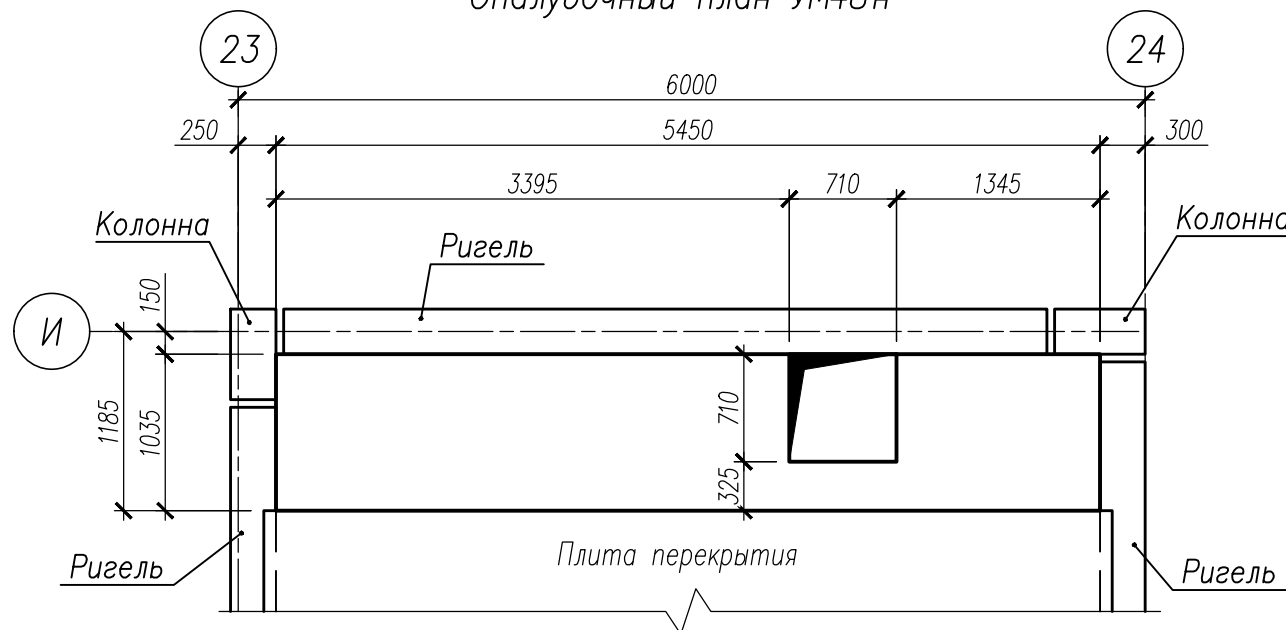



Схема армирования УМ48н

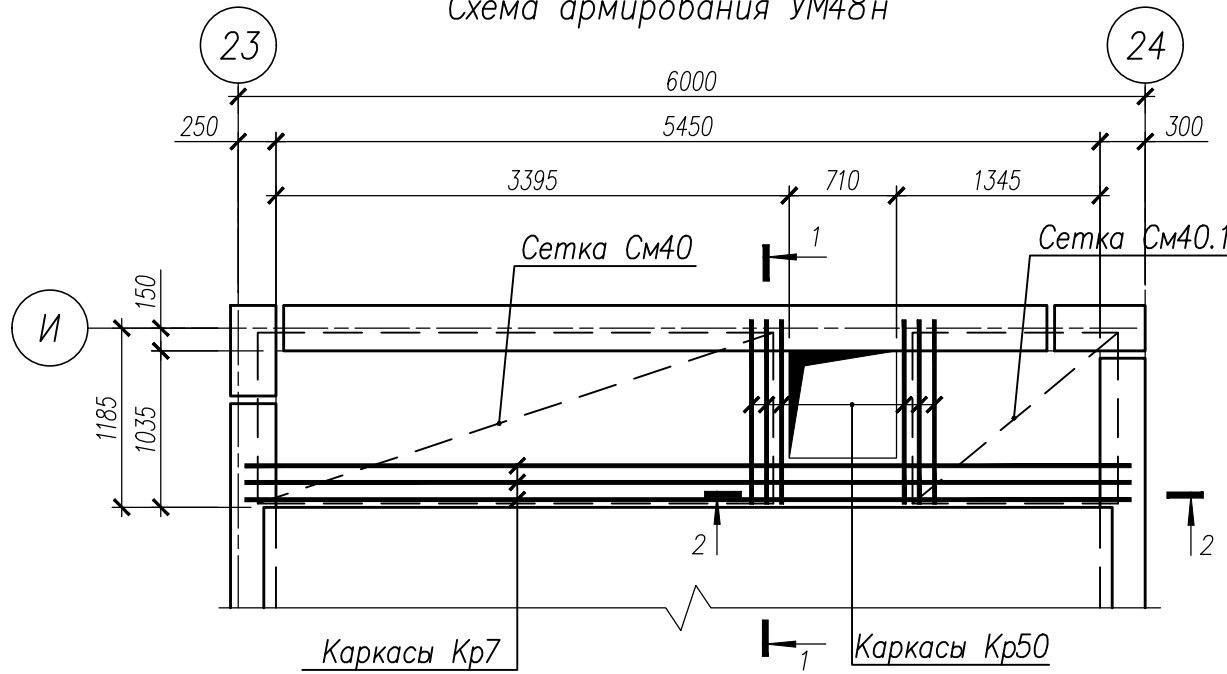

Каркасы Кр7 Каркасы Кр50

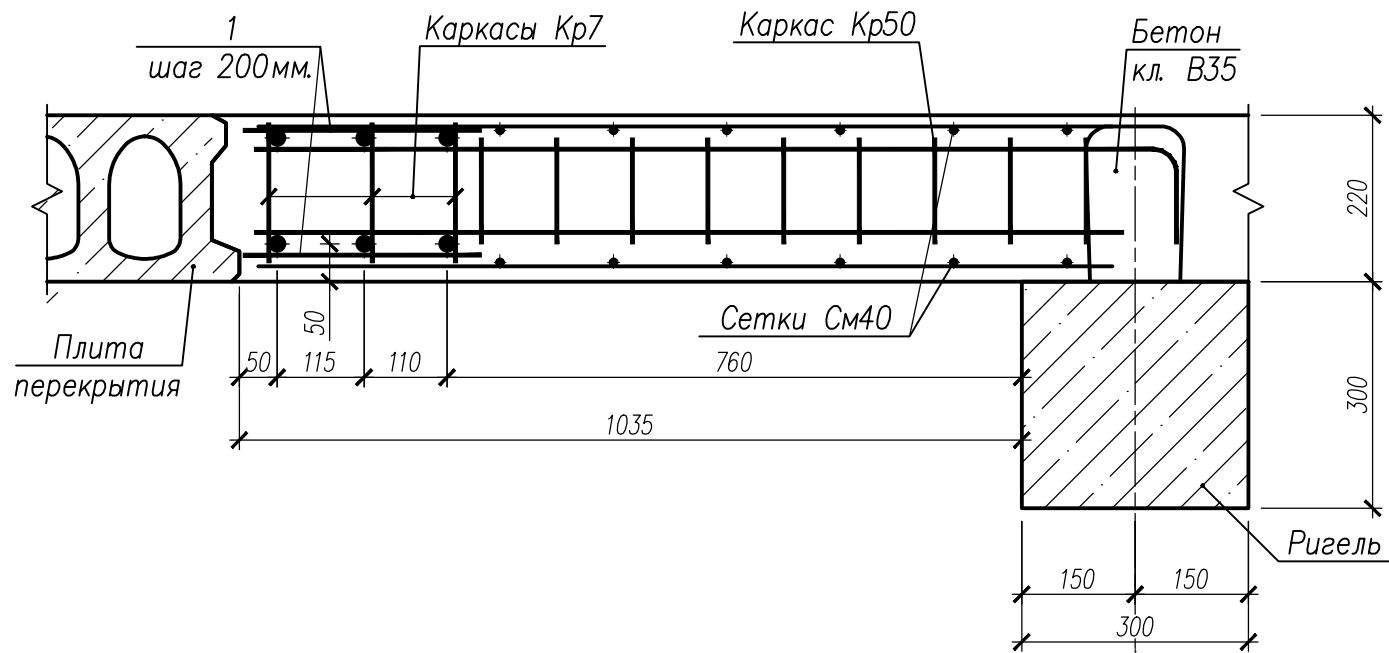

2 - 2

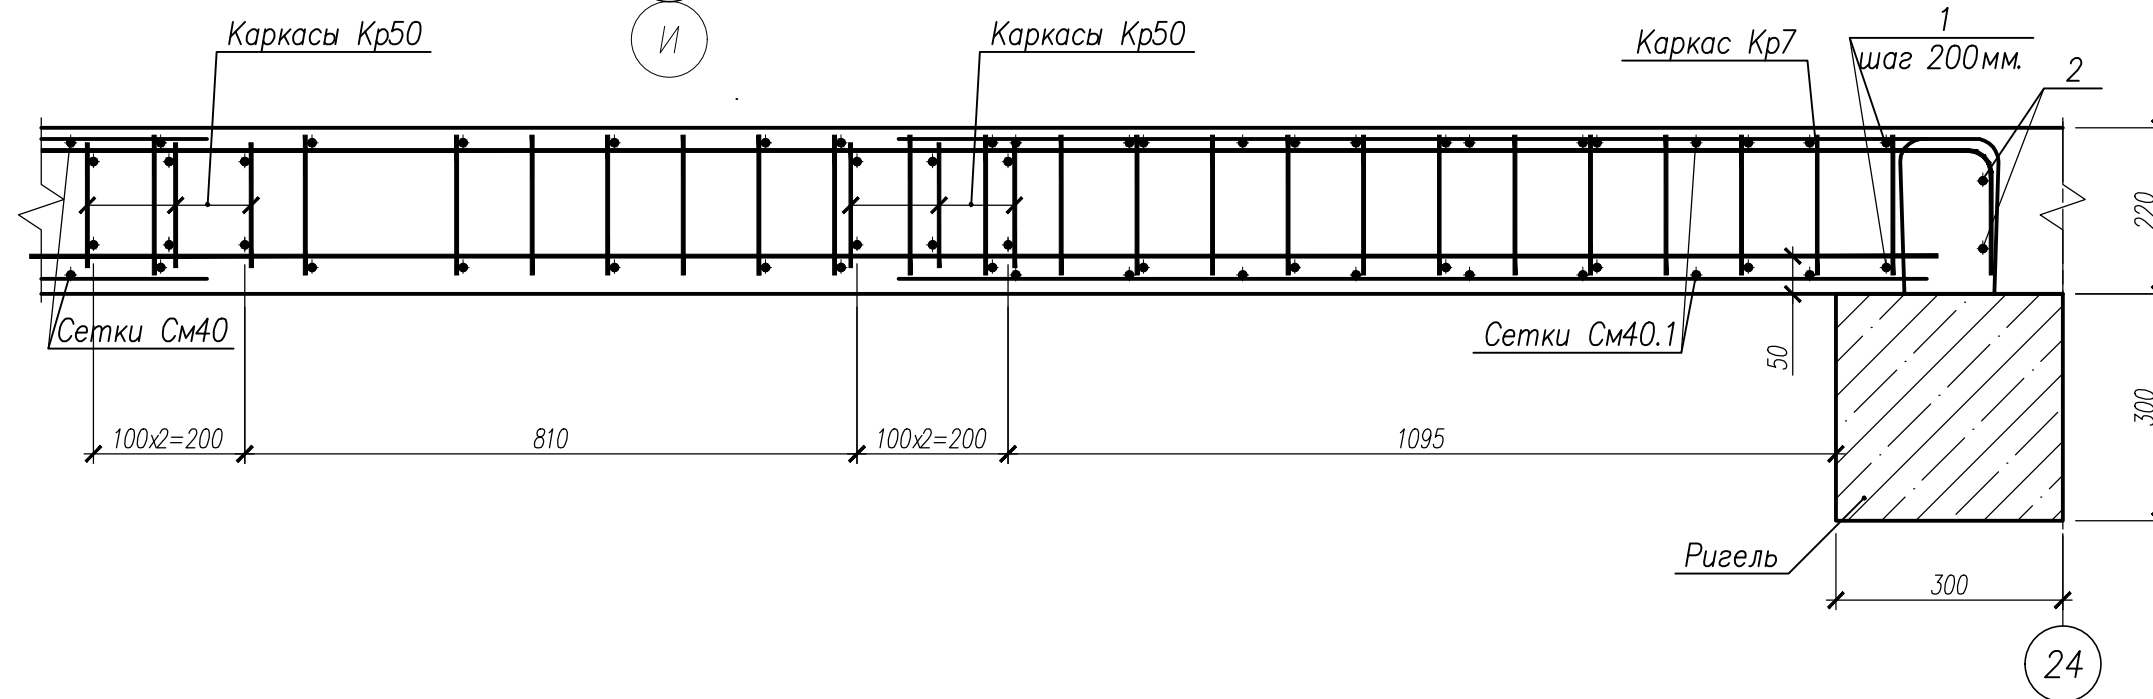

Спецификация на изделия

Поз	Обозначение	Наименование	Кол	Масса ед., кг	Примечание
Монолитный участок УМ48					
Кр7	НУ ПОЛИК7/10-2023/04/10-2023 ПР-КМ И, л. 3	Каркас Кр7	3	56,57	
Кр50	НУ ПОЛИК7/10-2023/04/10-2023 ПР-КМ И, л. 7	Каркас Кр50	6	2,30	
См40	ГОСТ 23279-2012	Сетка4С 10А500С-150 113х341 320(60) 80(180)	2	28,00	
См40.1	ГОСТ 23279-2012	Сетка4С 10А500С-150 113х136 320(60) 155	2	11,73	
1		Ø8 А500С ГОСТ 34028-2016, L=310	56	0,12	
2		Ø18 А500С ГОСТ 34028-2016, L=900	4	1,80	
	ГОСТ 26633-2015	Бетон класса В35, м³	1,13		
Монолитный участок УМ48н					
Кр7	НУ ПОЛИК7/10-2023/04/10-2023 ПР-КМ И, л. 3	Каркас Кр7	3	56,57	
Кр50	НУ ПОЛИК7/10-2023/04/10-2023 ПР-КМ И, л. 7	Каркас Кр50	6	2,30	
См40	ГОСТ 23279-2012	Сетка4С 10А500С-150 113х341 320(60) 80(180)	2	28,00	
См40.1	ГОСТ 23279-2012	Сетка4С 10А500С-150 113х136 320(60) 155	2	11,73	
1		Ø8 А500С ГОСТ 34028-2016, L=310	56	0,12	
2		Ø18 А500С ГОСТ 34028-2016, L=900	4	1,80	
	ГОСТ 26633-2015	Бетон класса В35, м³	1,13		

Ведомость расхода стали на элемент

Марка элемента	Изделия арматурные							Всего	Общий расход
	Арматура класса								
	А500С								
	ГОСТ 34028–2016								
	Ø8	Ø10	Ø12	Ø18	Ø20	Ø32	Итого		
УМ48	9,42	100,28	6,12	7,20	45,57	108,30	276,90	276,90	276,90
УМ48 _н	9,42	100,28	6,12	7,20	45,57	108,30	276,90	276,90	276,90







НУ ПОЛИК7/10-2023/04/10-2023 ПР-КЖ2-1

Взрослая поликлиника на 750 посещений
для южной части г.Новый Уренгой,
в том числе затраты на проектно-исследовательские работы

Изм.	Кол.уч.	Лист	№ док.	Подпись	Дата	Секция 3		
Разработ.	Бильяк	09.04.24				Р	21	
Рук. группы	Хойлов	09.04.24				Монолитные участки УМ48, УМ48н		
Нач. отд.	Илюткин	09.04.24						
Н. контр.	Давыдова	09.04.24						
ГИП	Прокопьев	09.04.24						



Формат А2

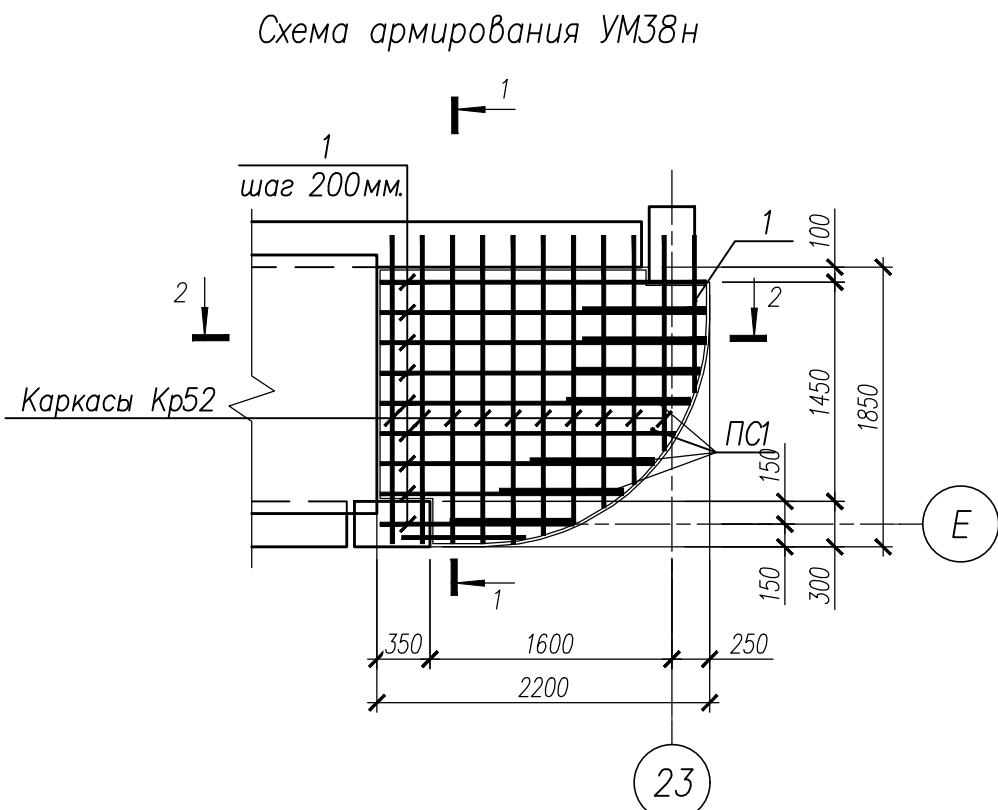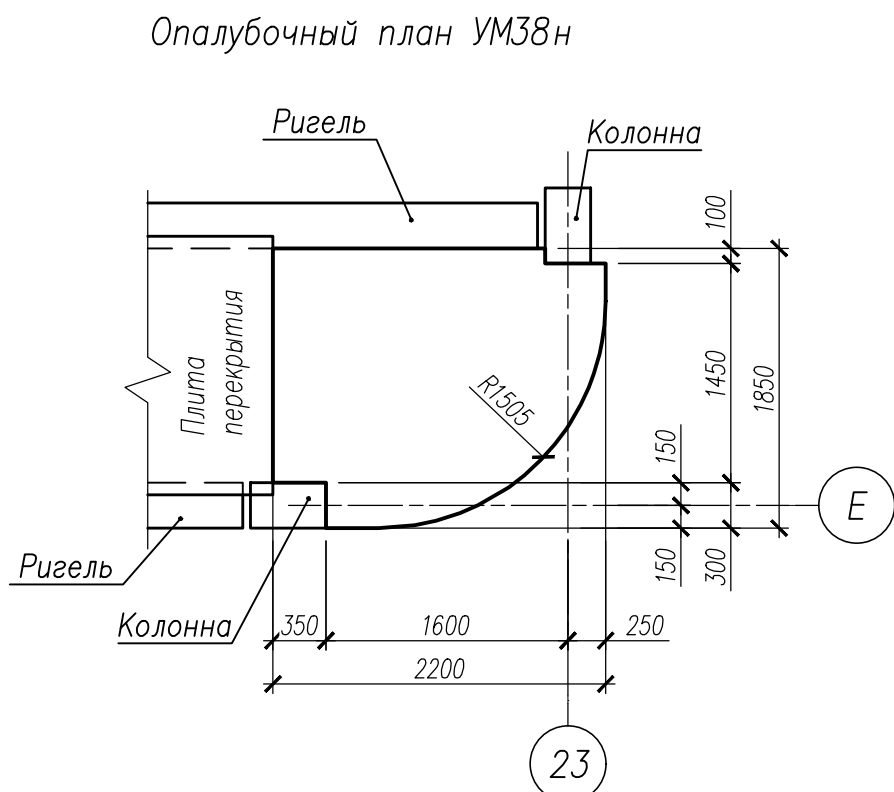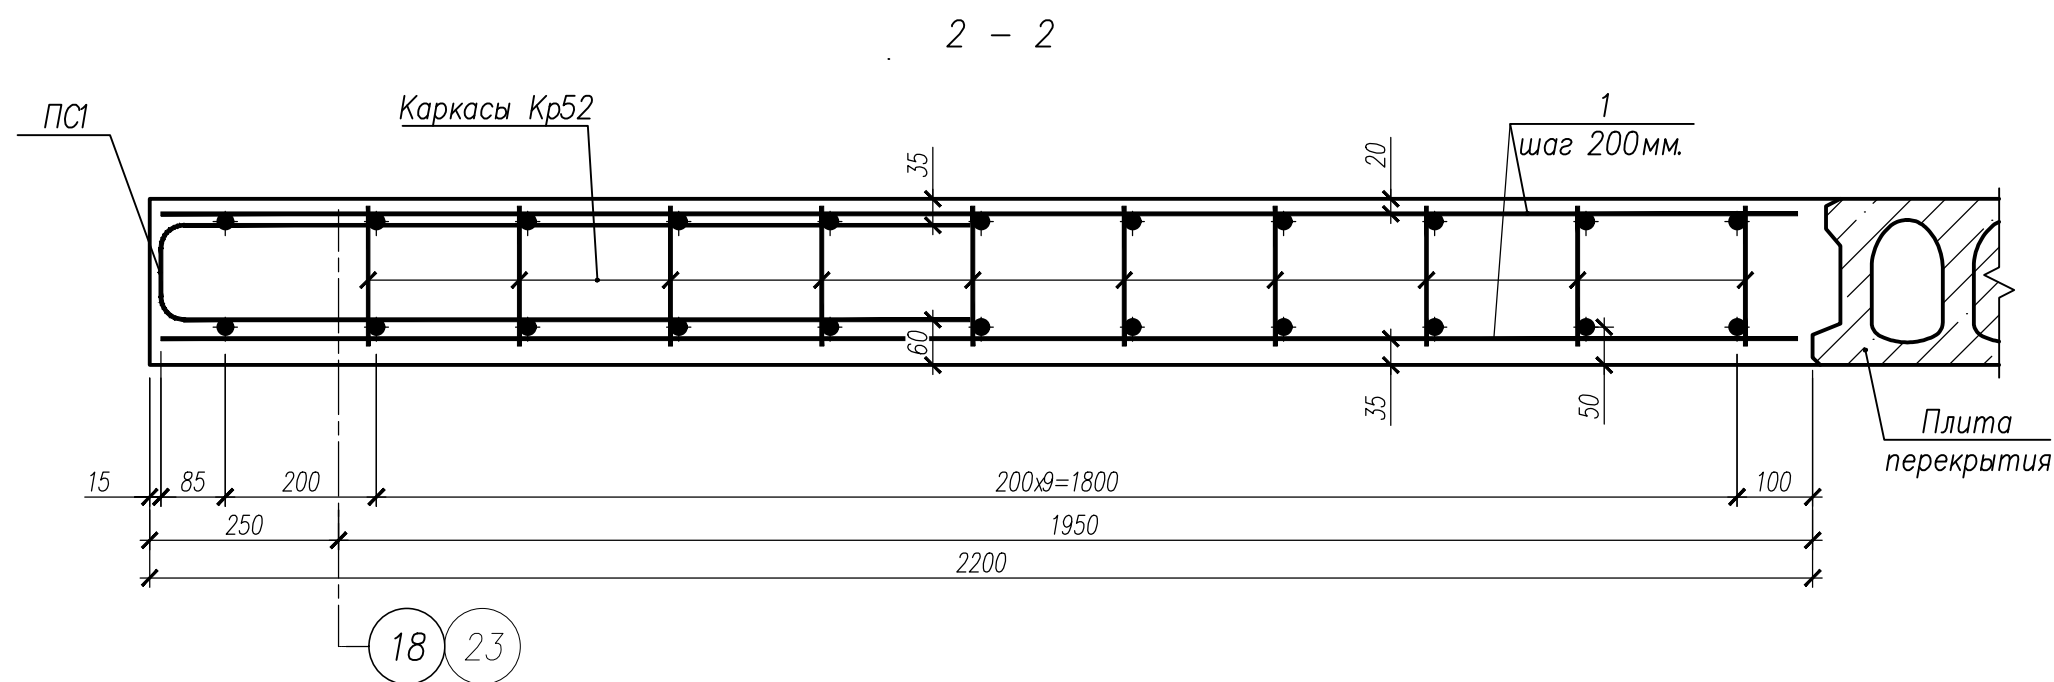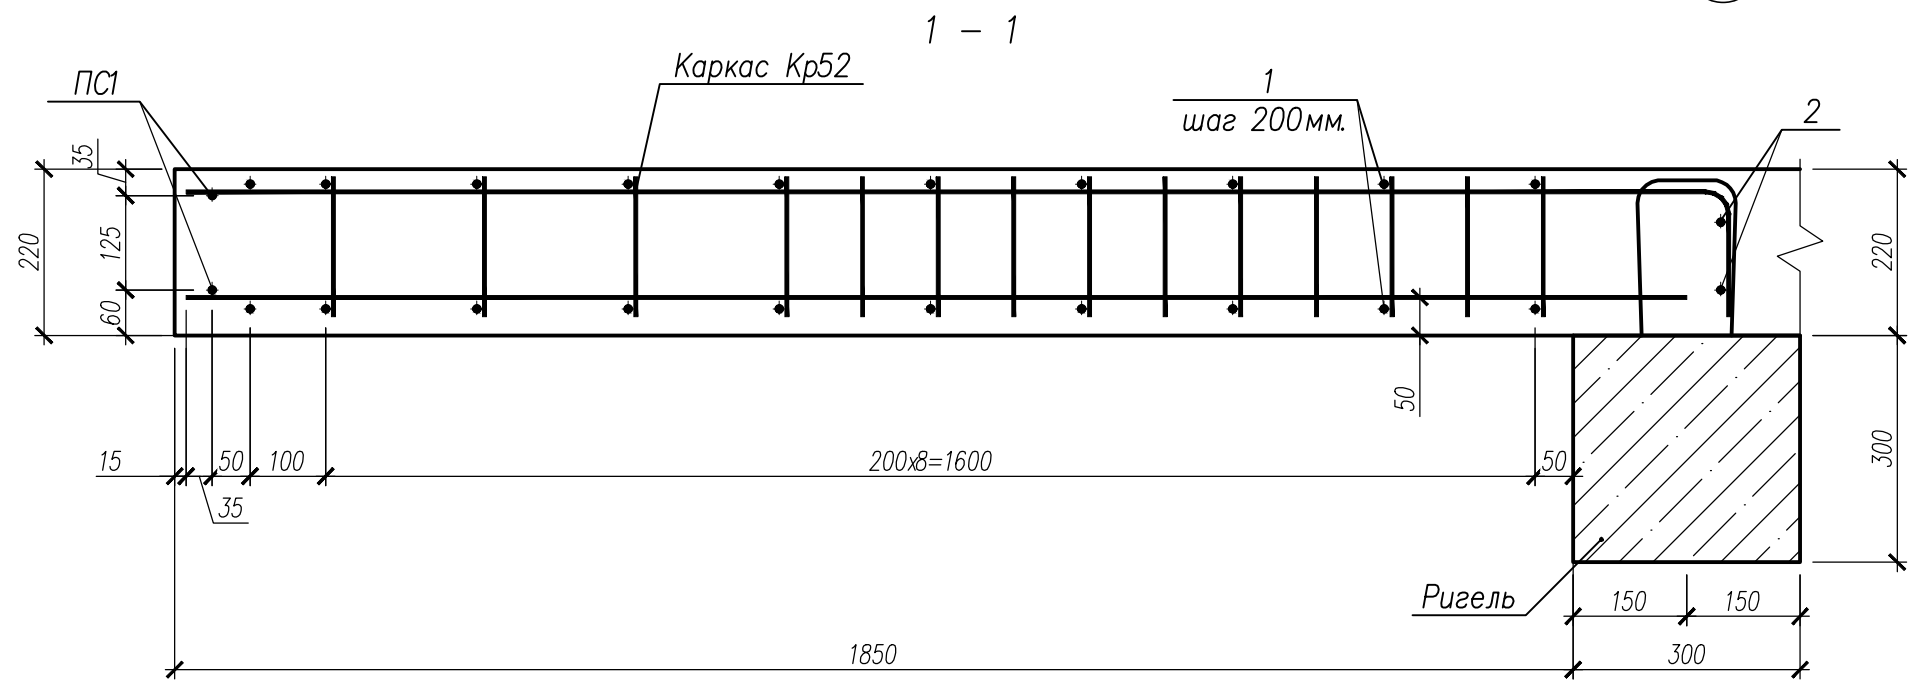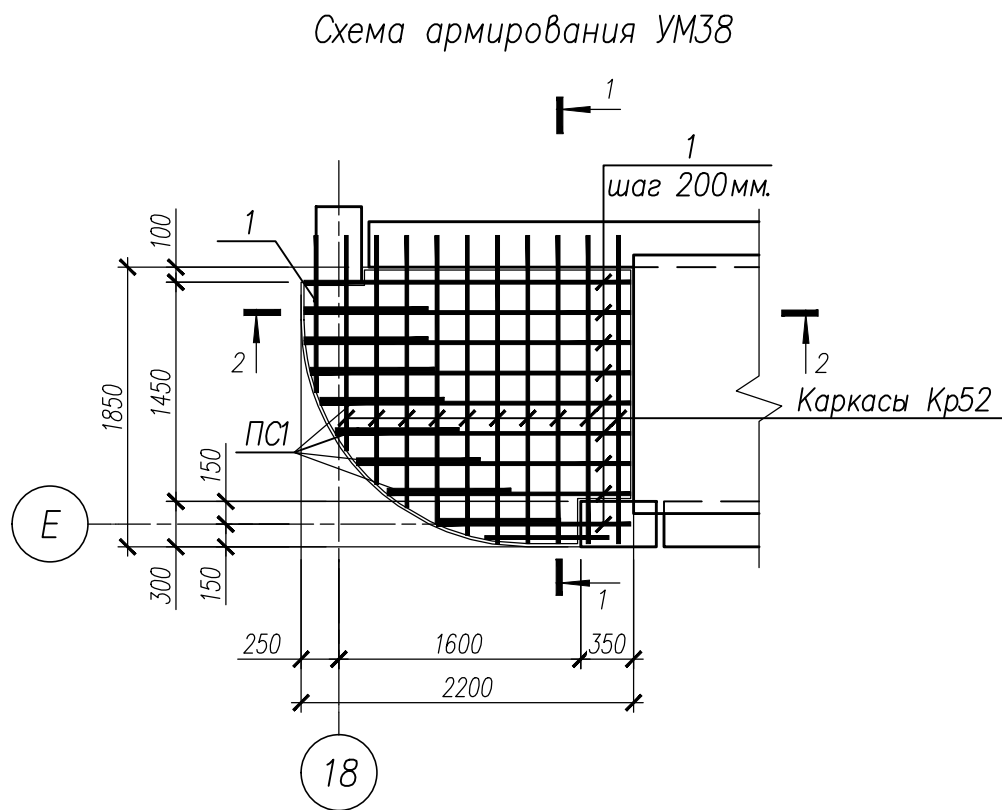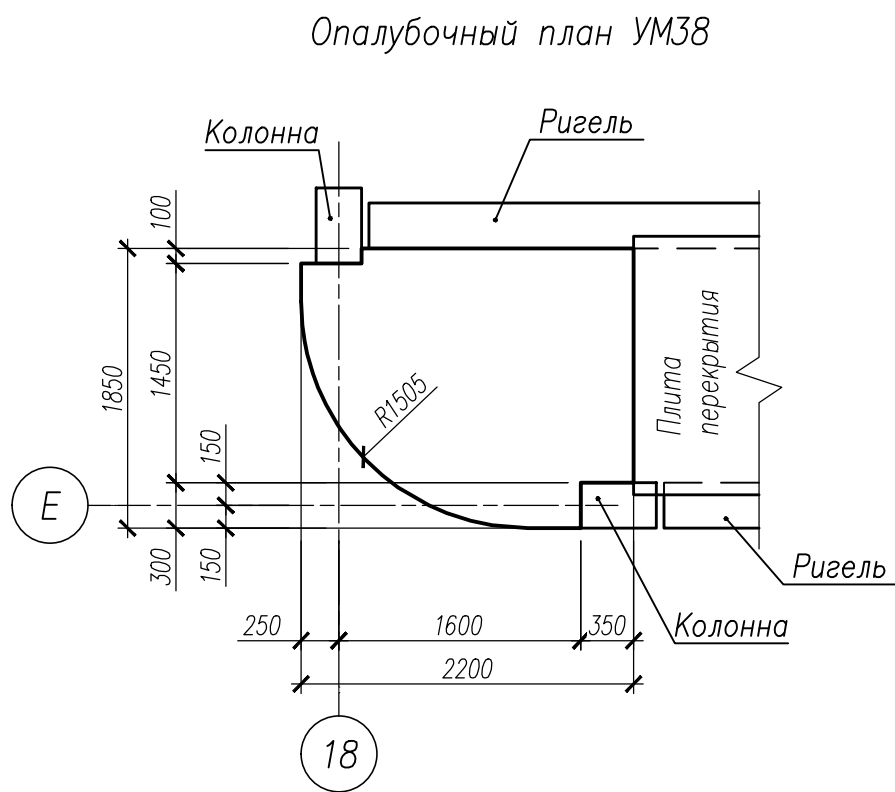

Спецификация на изделия					
Поз	Обозначение	Наименование	Кол	Масса ед., кг	Примечание
Монолитный участок УМ38					
Кр52	НУ ПОЛИК7/10-2023/04/10-2023 ПР-КМ И, л 7	Каркас Кр52	10	5,39	
1		Ø12 А500С ГОСТ 34028-2016, п.м	18,39	0,888	
2		Ø18 А500С ГОСТ 34028-2016, L=2480	2	4,96	
Детали					
ПСи	НУ ПОЛИК7/10-2023/04/10-2023 ПР-КМ И, л 2	ПСи	9	1,58	
	ГОСТ 26633-2015	Бетон класса В35, м³	0,85		
Монолитный участок УМ38н					
Кр52	НУ ПОЛИК7/10-2023/04/10-2023 ПР-КМ И, л 7	Каркас Кр52	10	5,39	
1		Ø12 А500С ГОСТ 34028-2016, п.м	18,39	0,888	
2		Ø18 А500С ГОСТ 34028-2016, L=2480	2	4,96	
Детали					
ПСи	НУ ПОЛИК7/10-2023/04/10-2023 ПР-КМ И, л 2	ПСи	9	1,58	
	ГОСТ 26633-2015	Бетон класса В35, м³	0,85		




Ведомость расхода стали на элемент

Марка элемента						Всего	Общий расход
	Ø10	Ø12	Ø18	Итого			
УМ38	16,80	67,65	9,92	94,37	94,37	94,37	
УМ38Н	16,80	67,65	9,92	94,37	94,37	94,37	


1. Арматурные каркасы, петлевые и отдельные стержни соединить в каждом пересечении с помощью вязальной проволоки.
2. Каркасы Кр52 обрезать по месту установки по контуру монолитного участка.

НУ ПОЛИК7/10-2023/04/10-2023 ПР-КЖ2.3-2					
Взрослая поликлиника на 750 посещений для южной части г.Новый Уренгой, в том числе затраты на проектно-изыскательные работы					
Изм.	Кол.уч.	Лист	№ док.	Подпись	Дата
Разработ.	Билык	09.04.24			
Рук. группы	Хойлов	09.04.24			
Нач.отд.	Илюткин	09.04.24			
Н. контр.	Давыдова	09.04.24			
ГИП	Прокопьев	09.04.24			
Секция 3				Стация	Лист
				Р	22
Монолитные участки УМ38, УМ38н					

Опалубочный план монолитной диафрагмы жесткости 3 по оси 22 в осях И-К

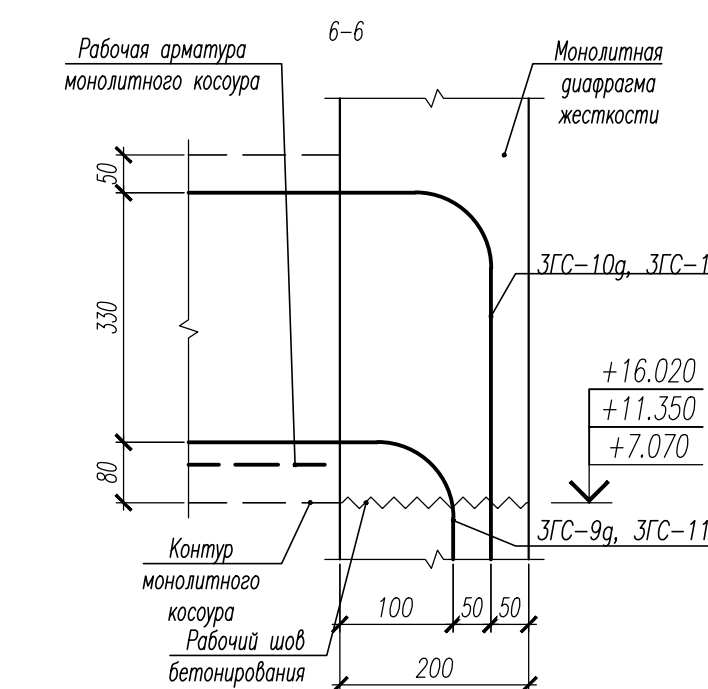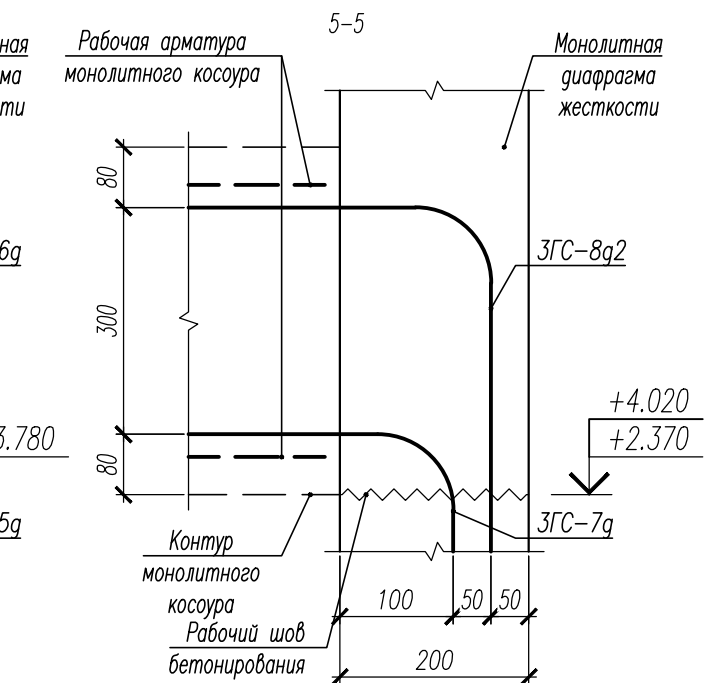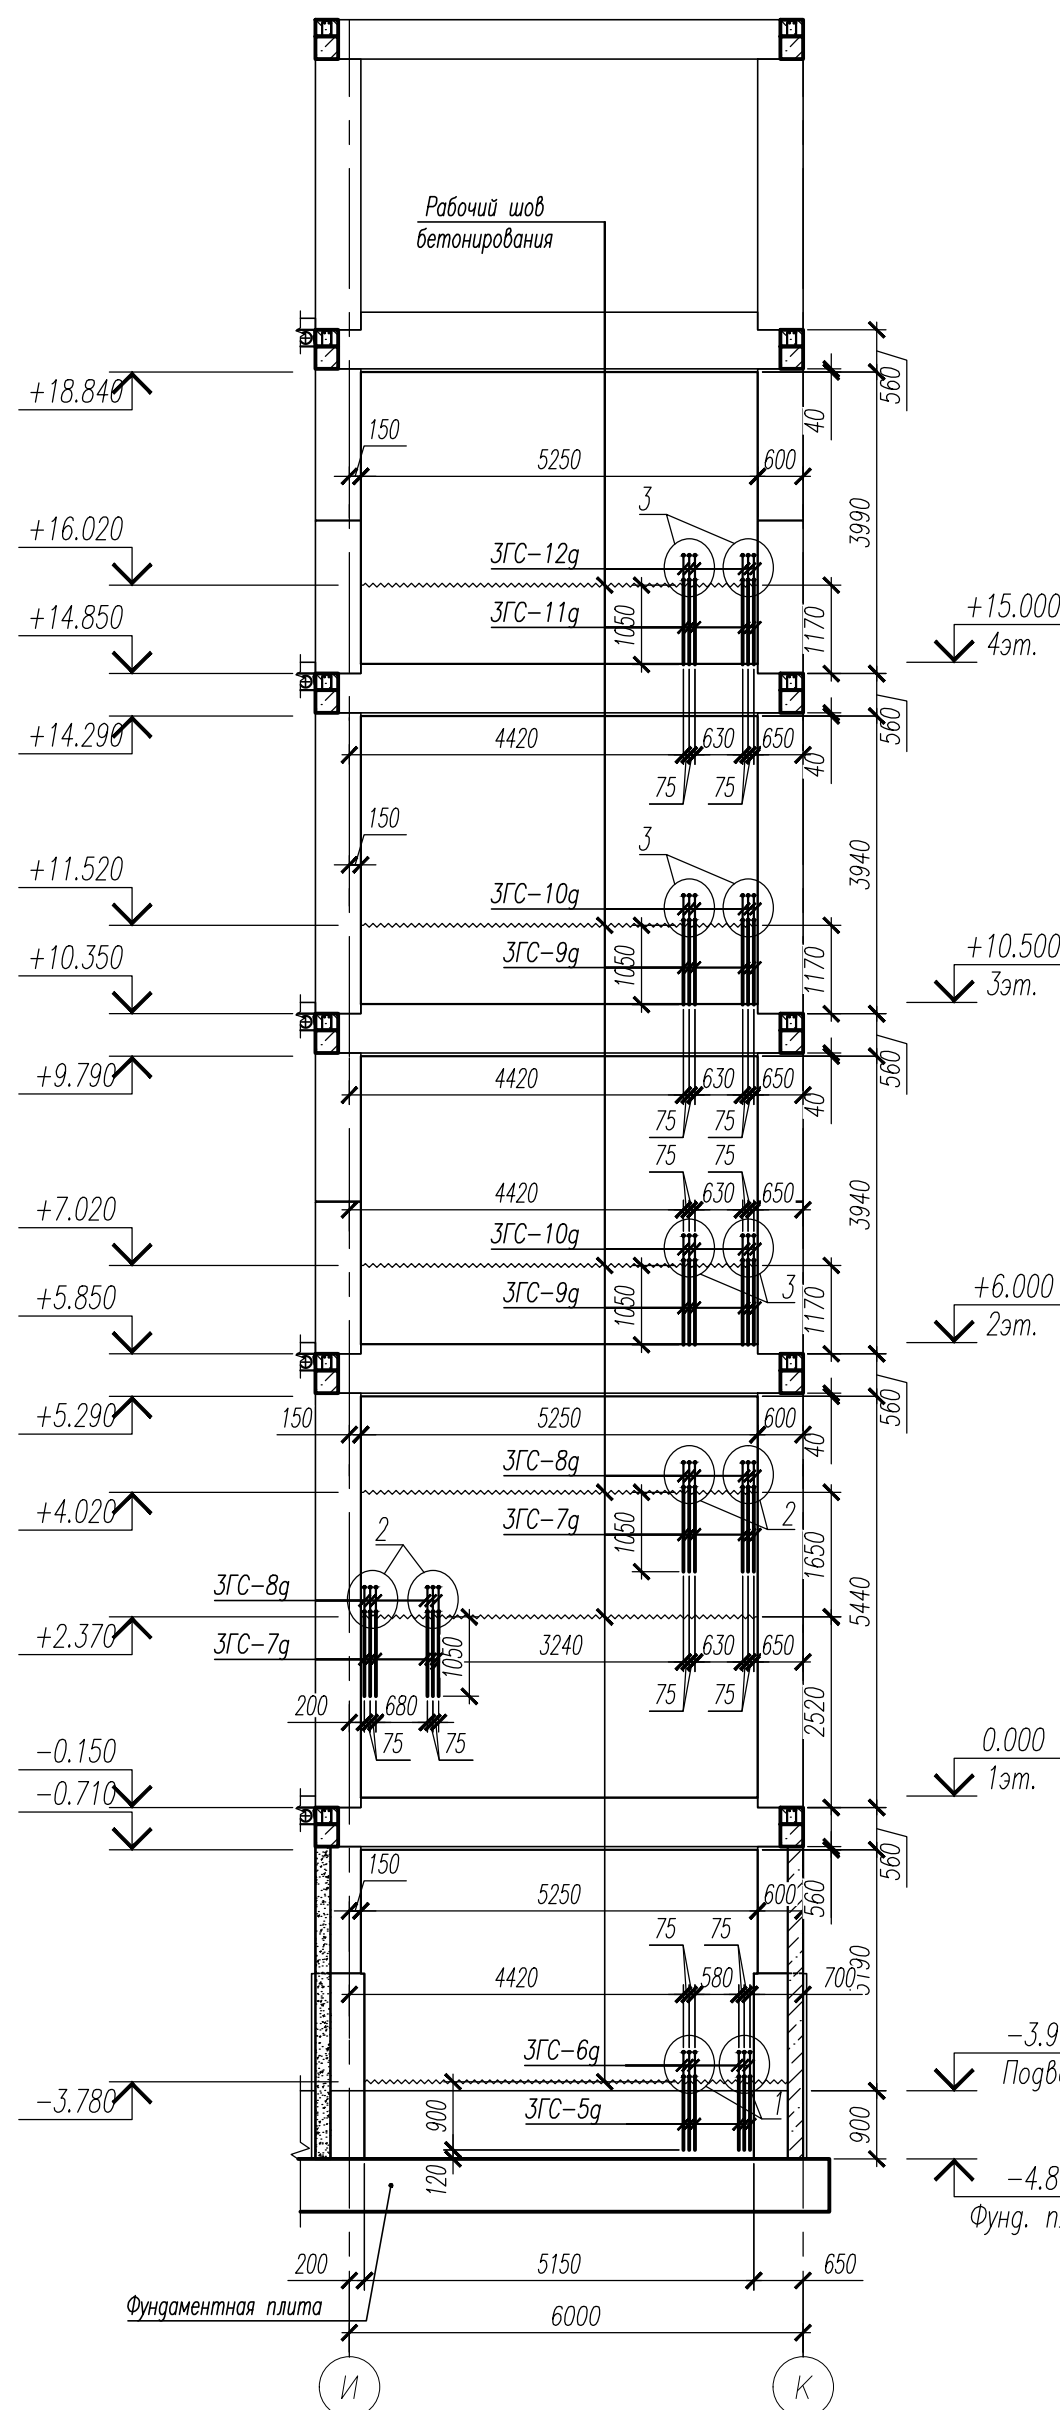

Поз.	Обозначение	Наименование	Кол.	Масса ед., кг	Приме- чение
1		Ø14 А500С ГОСТ 34028-2016, L= 5130	26	6.20	
2		Ø12 А500С ГОСТ 34028-2016, L= 5230	184	4.64	
3		Ø16 А500С ГОСТ 34028-2016, L= 2750	30	4.34	
4		Ø16 А500С ГОСТ 34028-2016, L= 4070	30	6.42	
5		Ø12 А500С ГОСТ 34028-2016, L= 5290	62	4.70	
6		Ø12 А500С ГОСТ 34028-2016, L= 3790	124	3.36	
7		Ø12 А500С ГОСТ 34028-2016, L= 3840	62	3.41	
		Детали			
ЗГС-1g		Ø12 А500С ГОСТ 34028-2016, L= 2165	16	1.92	
ЗГС-2g		Ø12 А500С ГОСТ 34028-2016, L= 2115	168	1.88	
ЗГС-3g		Ø12 А500С ГОСТ 34028-2016, L= 1365	30	1.21	
ЗГС-4g		Ø12 А500С ГОСТ 34028-2016, L= 1315	248	1.17	
ЗГС-5g		Ø20 А500С ГОСТ 34028-2016, L= 3120	6	7.69	
ЗГС-6g		Ø20 А500С ГОСТ 34028-2016, L= 4555	6	11.23	
ЗГС-7g		Ø25 А500С ГОСТ 34028-2016, L= 3295	12	12.70	
ЗГС-8g		Ø25 А500С ГОСТ 34028-2016, L= 3675	12	14.16	
ЗГС-9g		Ø25 А500С ГОСТ 34028-2016, L= 3515	12	13.54	
ЗГС-10g		Ø25 А500С ГОСТ 34028-2016, L= 4600	12	17.73	
ЗГС-11g		Ø25 А500С ГОСТ 34028-2016, L= 3215	6	12.39	
ЗГС-12g		Ø25 А500С ГОСТ 34028-2016, L= 4300	6	16.57	
ЗСК-1		Ø8 А240 ГОСТ 34028-2016, L= 300	294	0.12	
ЗСК-2		Ø8 А240 ГОСТ 34028-2016, L= 250	1188	0.10	
ЗМД1		Ø12 А240 ГОСТ 34028-2016, L= 1730	8	1.54	
		Материалы			
	ГОСТ 26633-2015	Бетон В25	23.43		м ³








						НУ_ПОЛИК7/10-2023/04/10-2023 ПР-КХ2.3-2 Взрослая поликлиника на 750 посещений для южной части г.Новый Уренгой, в том числе затраты на проектно-изыскательские работы		
Изм. Кол.уч.	Лист № док.	Подп.	Дата	Секция 3 Монолитная диафрагма жесткости 3, по оси 22 в осях И-К	Статя	Лист	Листов	
Разраб.	Хойлов		23.04.24		Р	23		
Рук. груп.	Хойлов		23.04.24					
Нач. отг.	Илюткин		23.04.24					
			23.04.24					
Н. контр.	Давыдова		23.04.24					
ГИП	Прохорьев		23.04.24					

Опалубочный план монолитной диафрагмы жесткости 4 по оси 23 в осях И-К


Армирование монолитной диафрагмы жесткости 4 по оси 23 в осях И-К

Схема установки арматурных выпусков монолитной диафрагмы жесткости 4 по оси 23 в осях И-К








Узел крепления 1МД1 к колонне

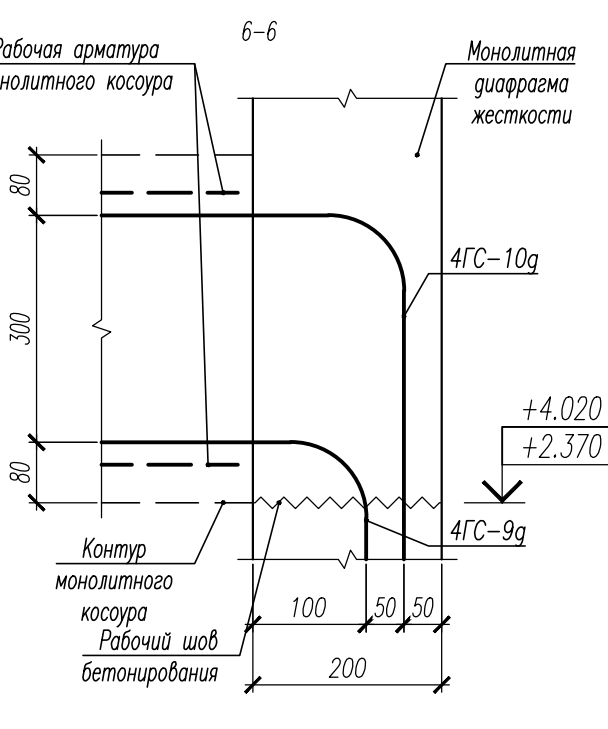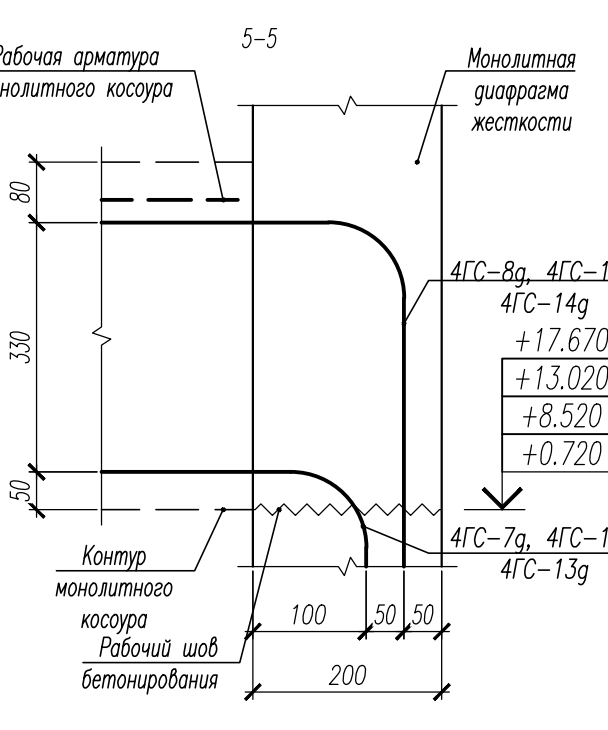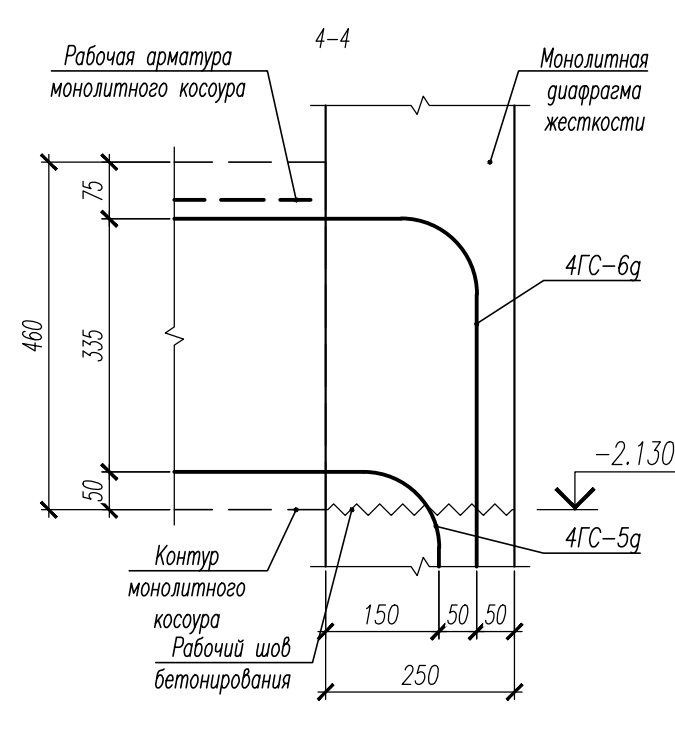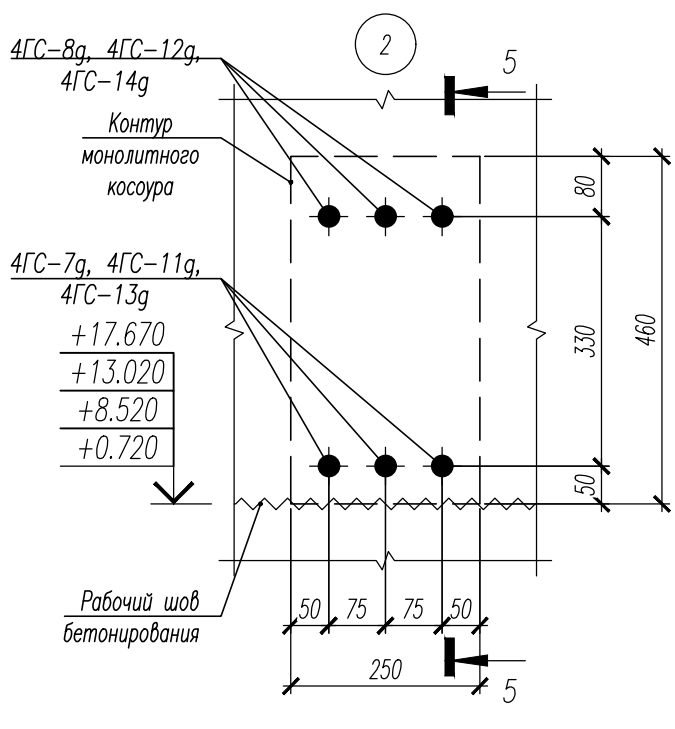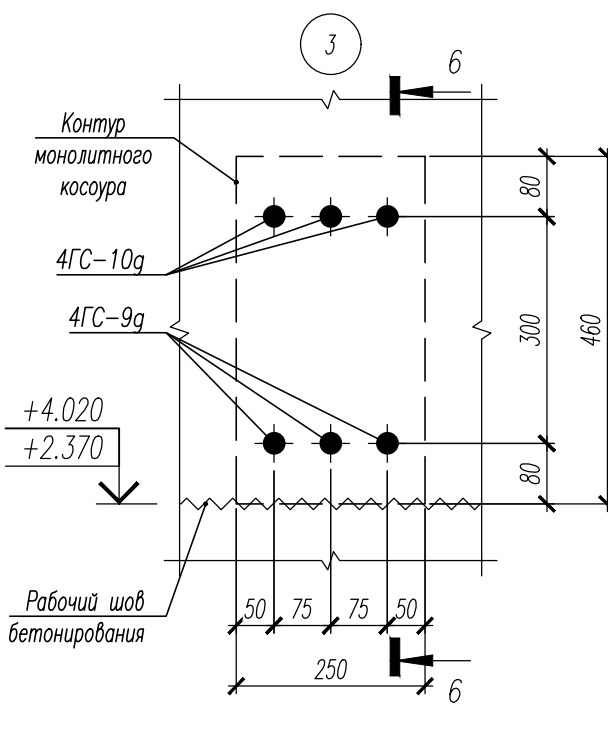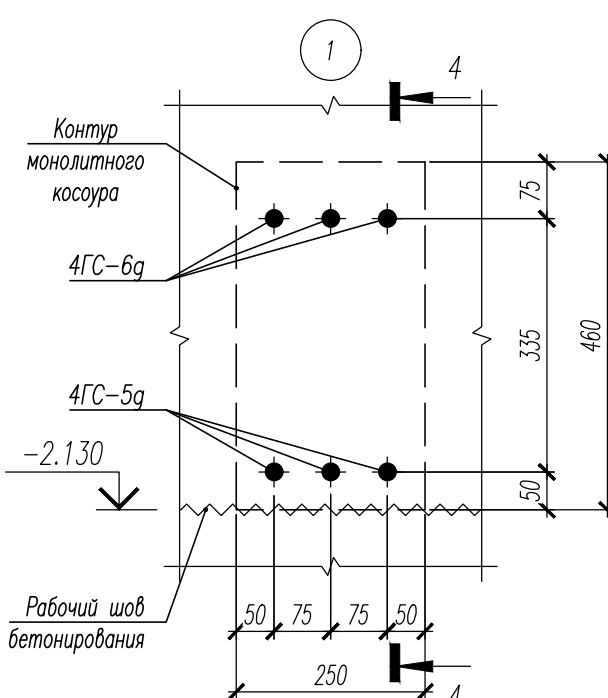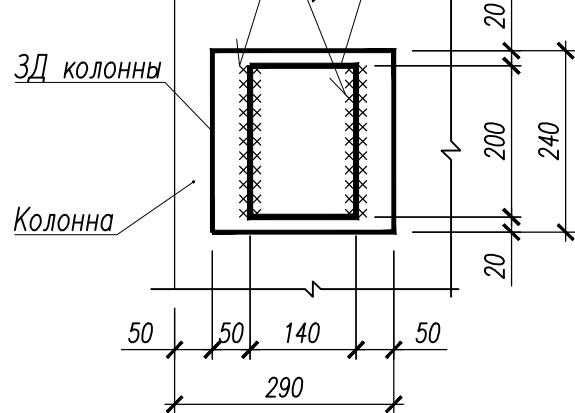

Вид после сгиба 1МД1

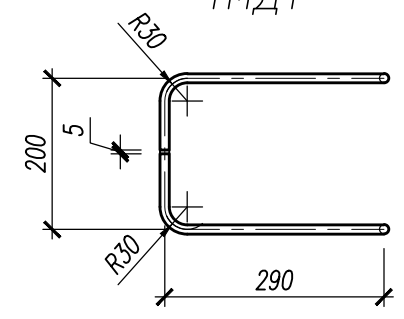

1МД1 Линии сгиба

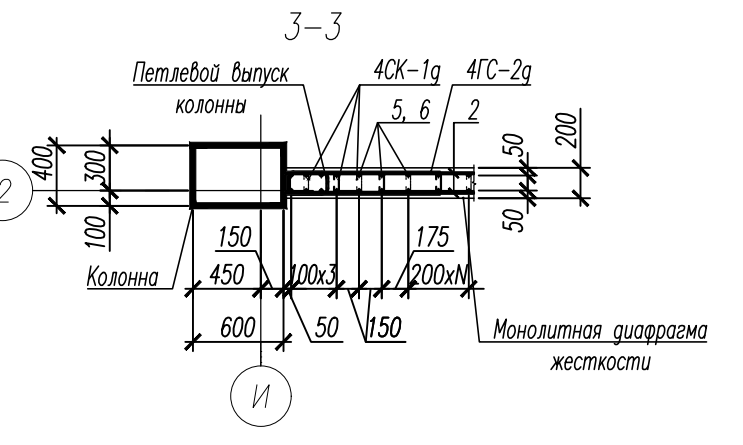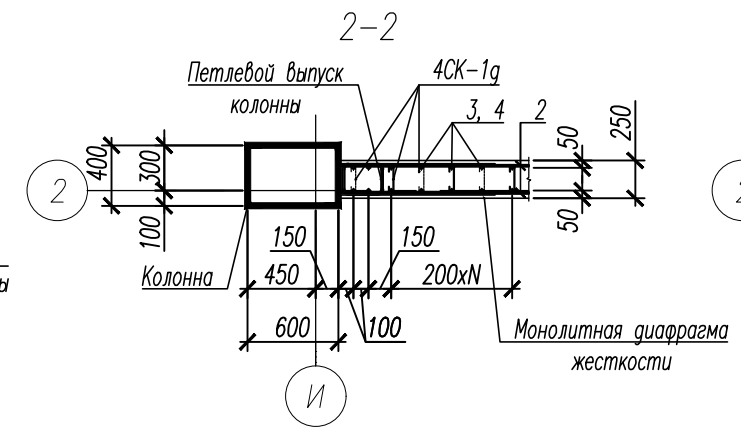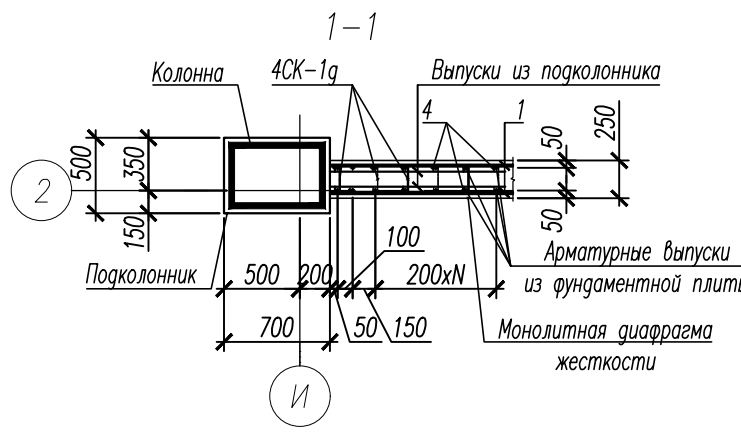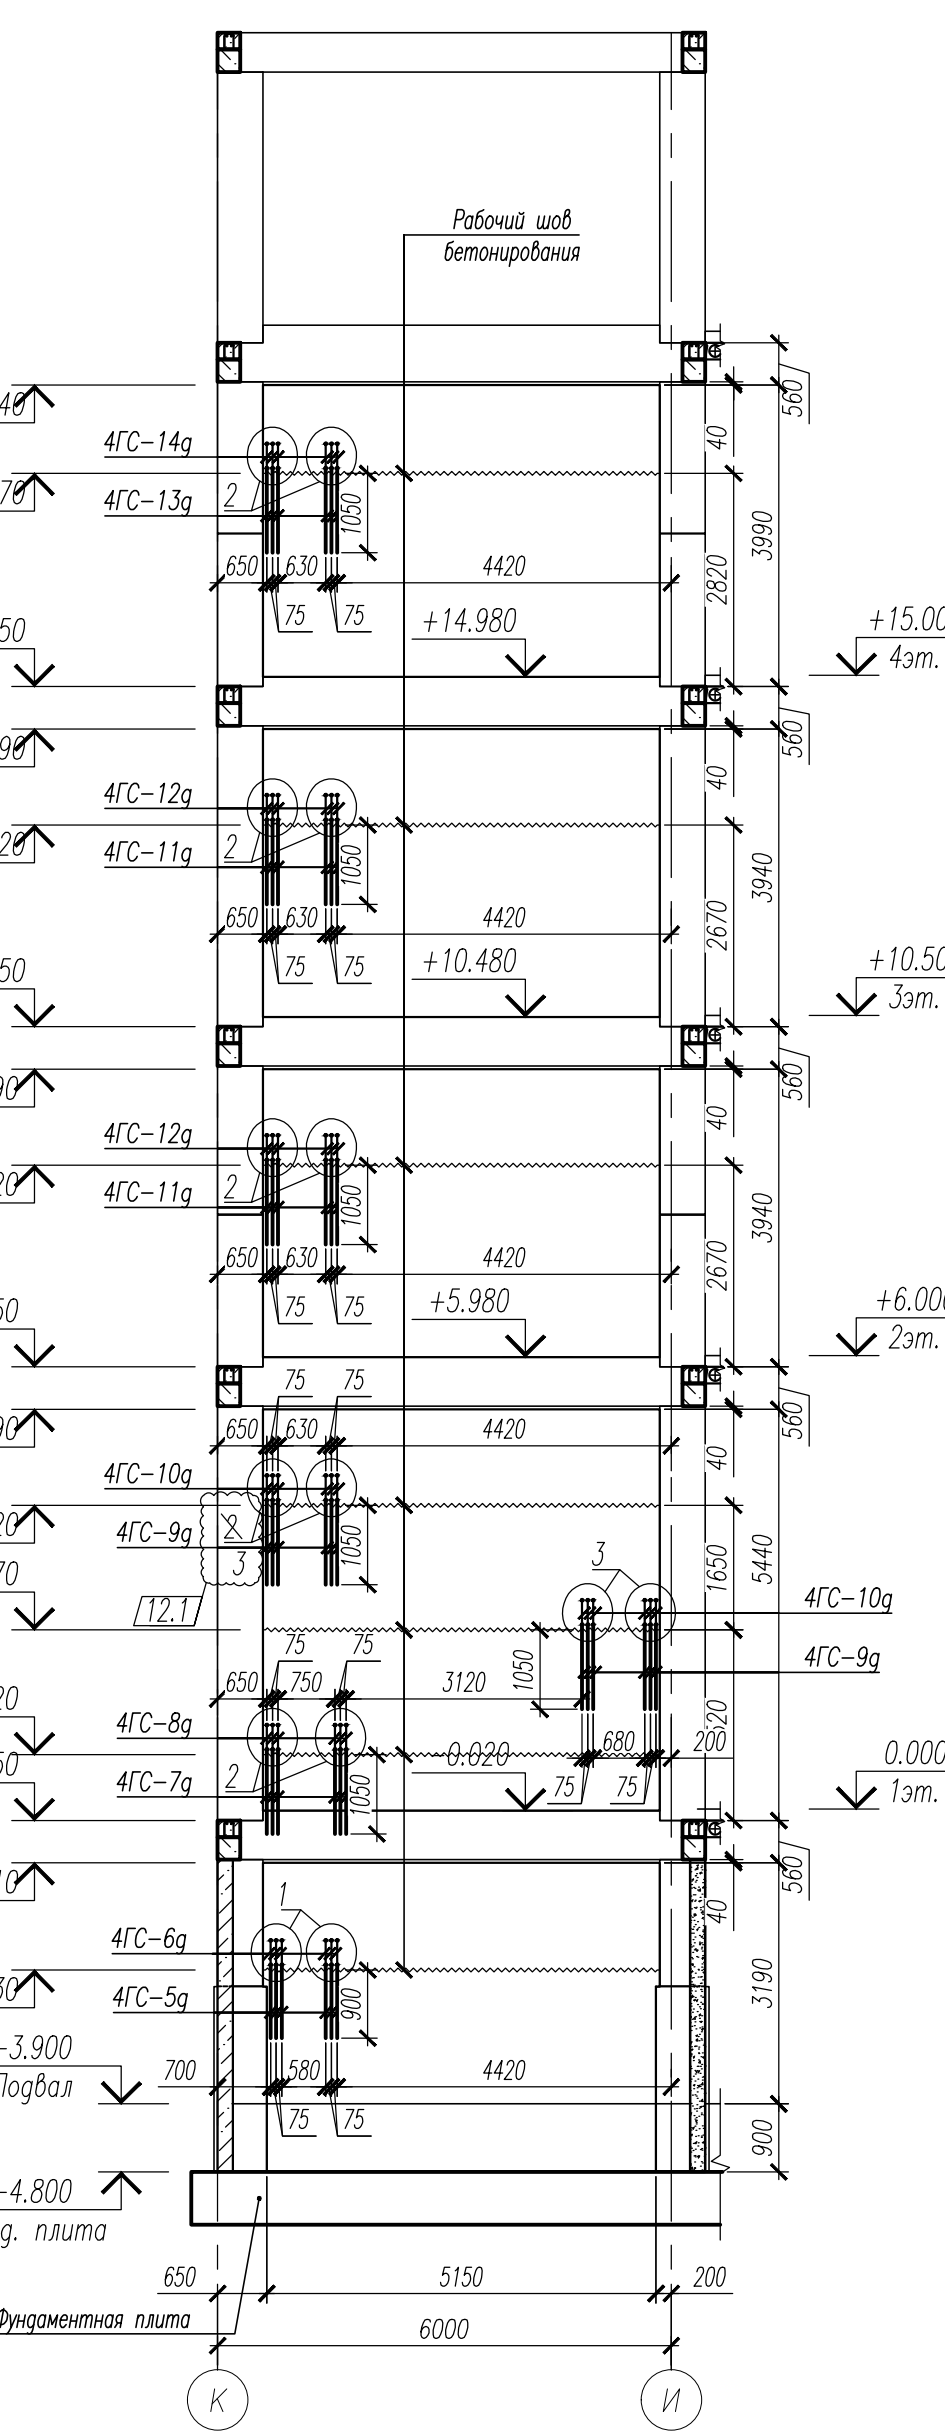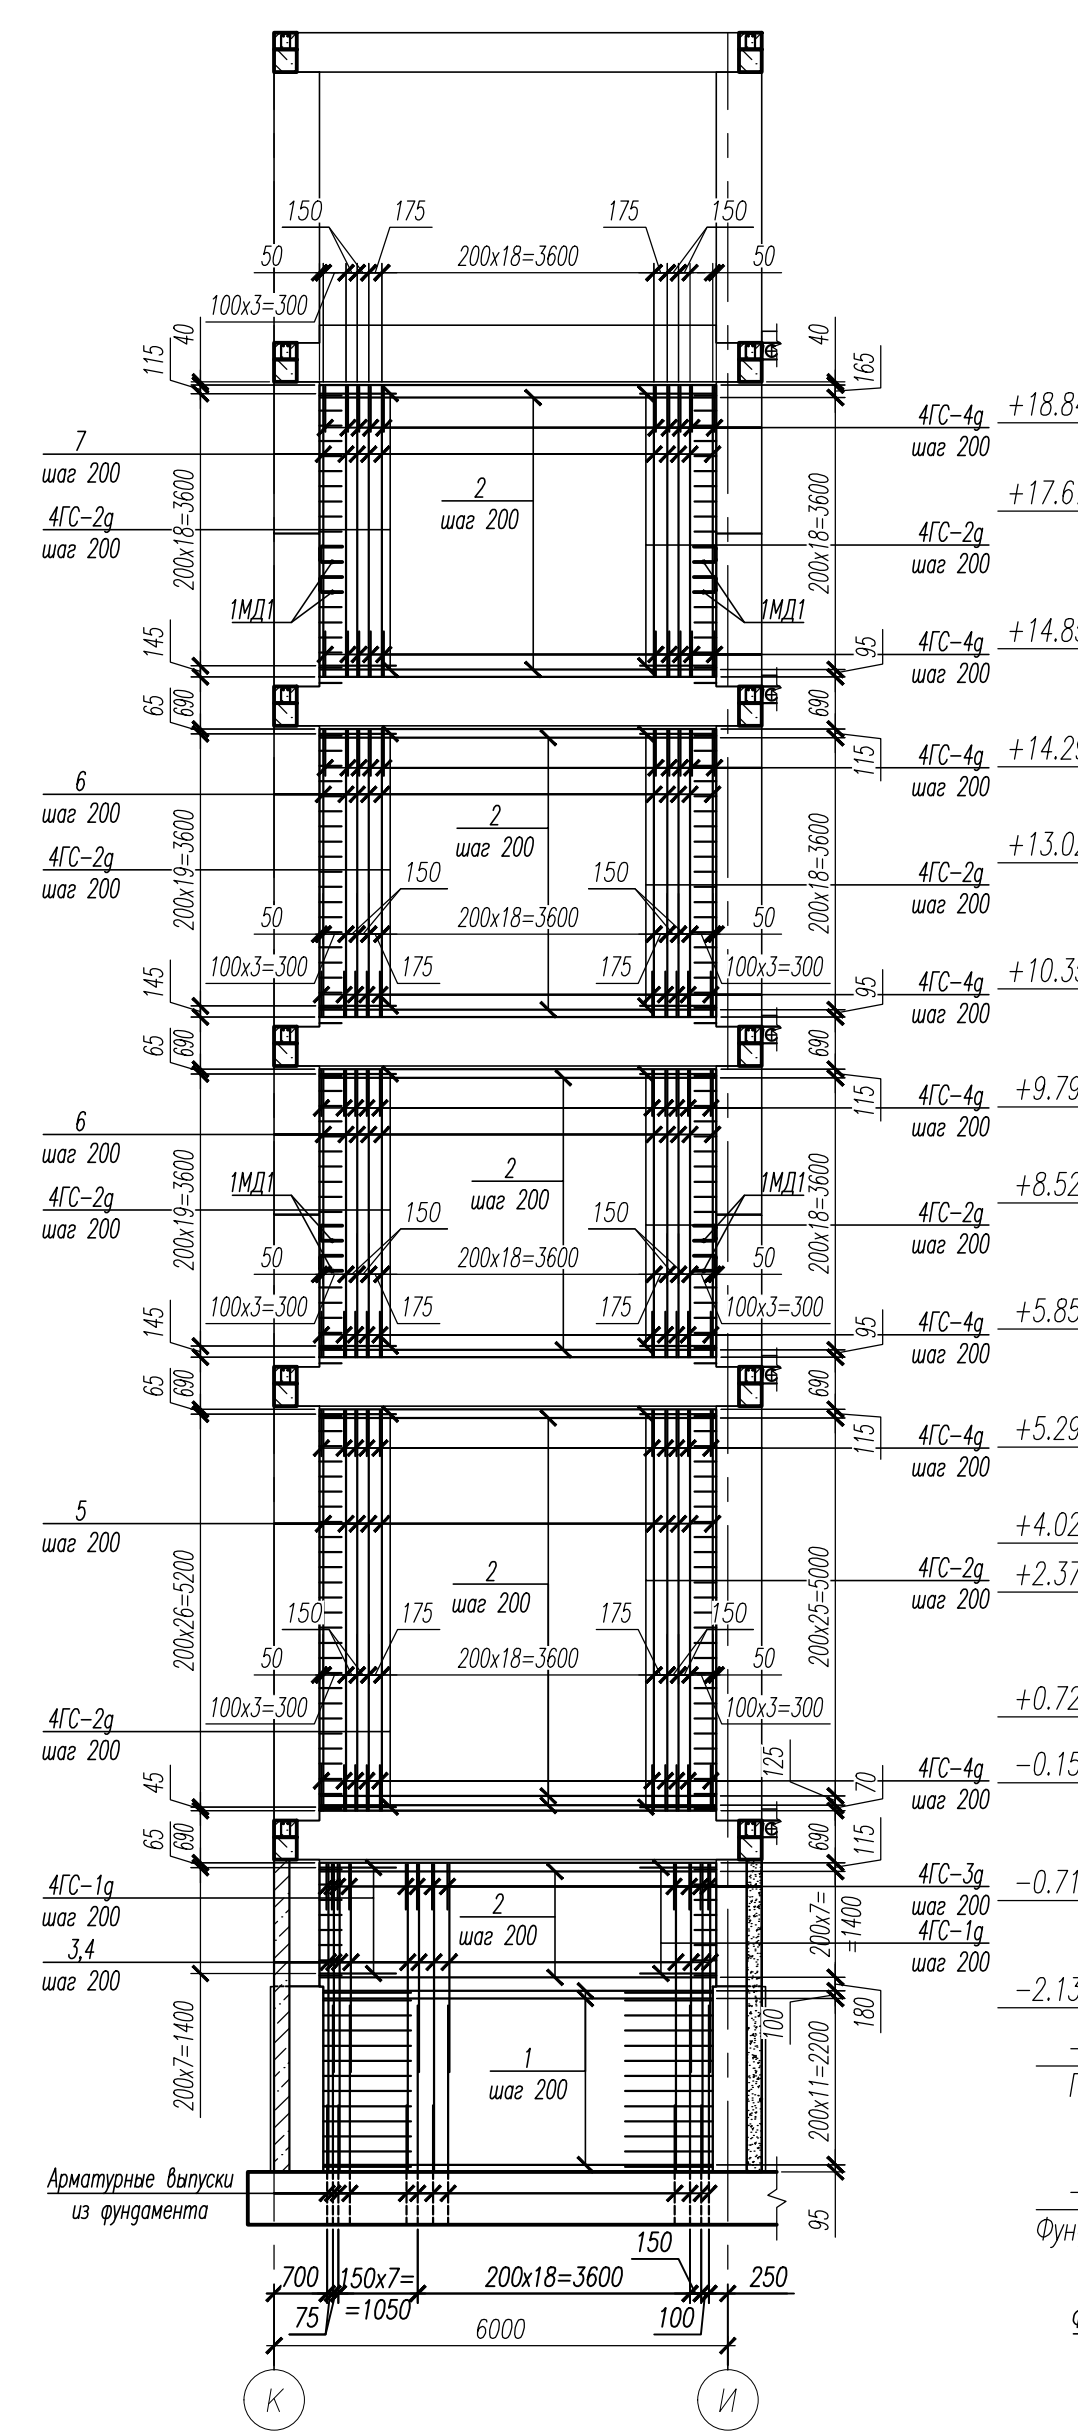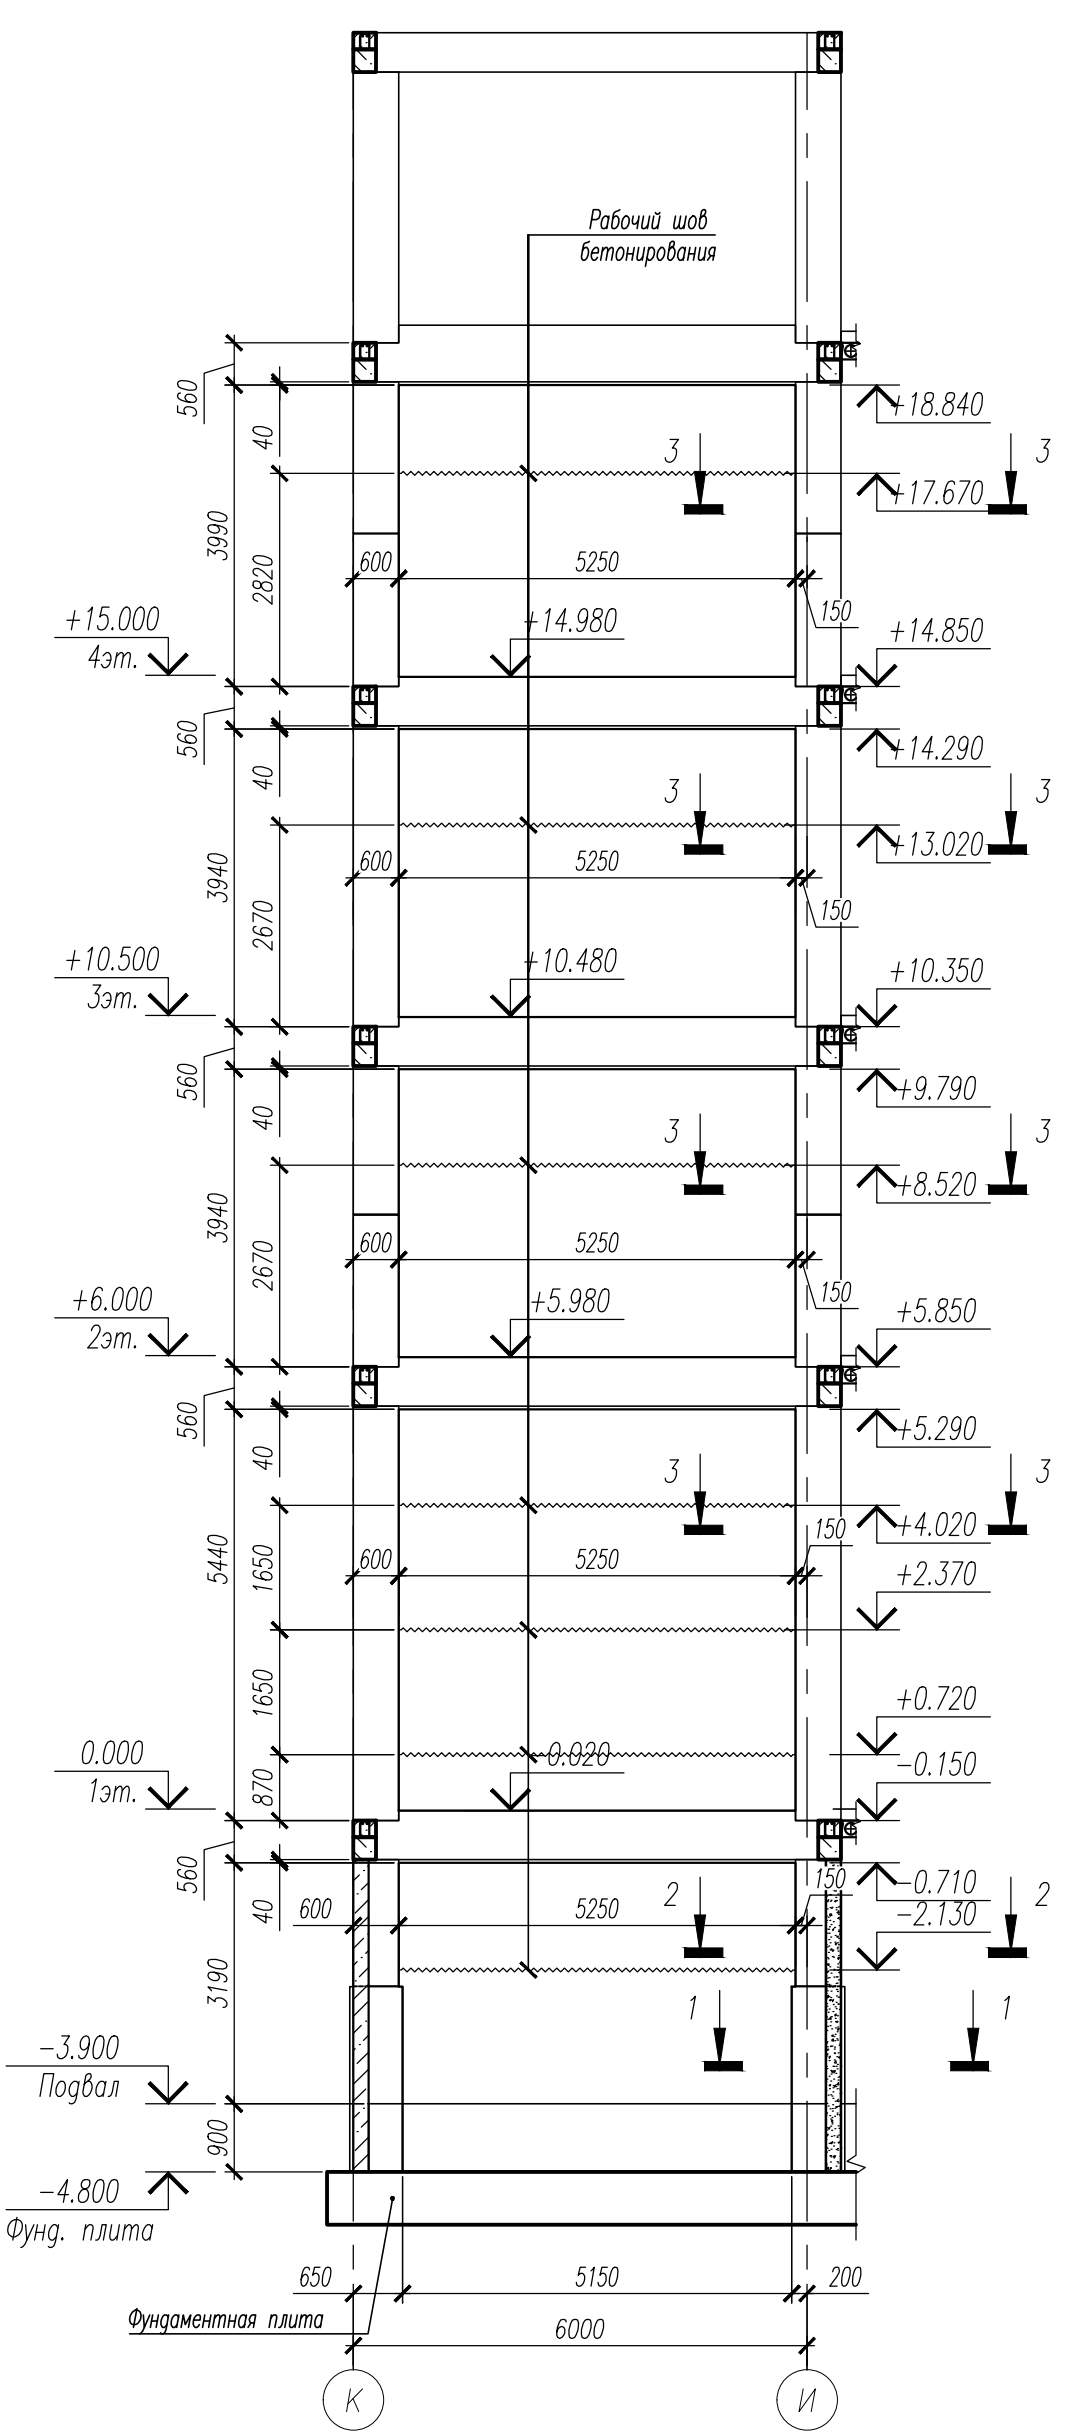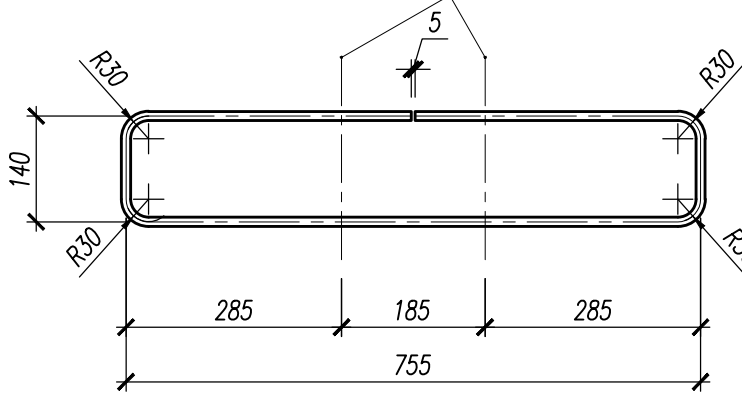

Ведомость деталей	
Марка Поз.	Эскиз
4ГС-1г	
4ГС-2г	
4ГС-3г	
4ГС-109г	

Ведомость расхода стали для монолитных диафрагм жесткости 3 и 4													
Марка элемента	Изделия арматурные							Изделия закладные			Общий расход		
	Арматура класса						Всего	Арматура класса		Всего			
	A240		A500C					A500C					
	ГОСТ 34028-2016		ГОСТ 34028-2016					ГОСТ 34028-2016					
	Ø8	Итого	Ø12	Ø14	Ø16			Итого	Ø20			Ø25	Итого
Монолитная диафрагма жесткости №4	154.08	154.08	2458.56	161.20	322.80		2942,56	3096,64	102,24	978,60	1080.84	1080.84	4177,48
Монолитная диафрагма жесткости №3	154.08	154.08	2458.56	161.20	322.80		2942,56	3096,64	113,52	871,32	984.84	984.84	4081,48
Всего	308.16	308.16	4917.12	322.40	645.60		5885.12	6193.28	215.76	1849.92	2065.68	2065.68	8258.96

Общие примечания

1. Производство работ вести в строгом соответствии с требованиями СП 70.13330.2012 «Несущие и ограждающие конструкции. Актуализированная редакция СНиП 3.03.01-87 Несущие и ограждающие конструкции», СНиП 12-03-2001, СНиП 12-04-2002 "Безопасность труда в строительстве ч.1, ч.2" и проектом производства работ.

2. Перед бетонированием арматуру и опалубку очистить от ржавчины и грязи.

3. Арматурные изделия гнуть без нагрева.

4. Арматура конструкций принята:
Рабочая – кл. А500С – по ГОСТ 34028-2016.,
Конструктивная – кл. А240 (А-I) – по ГОСТ 34028-2016.

5. Бетонирование монолитной лестницы вести совместно верхней частью примыкающих ригелей см. раздел НУ_ПОЛИК7/10-2023/04/10-2023 ПР-УС.

6. При бетонировании монолитных диафрагм жесткости применять бетон класса В25, при бетонировании монолитных лестниц – бетон класса В35.


7. Заполнителем для бетона служит щебень твердых пород, наибольшая фракция щебня не должна превышать 15 мм.





8. В процессе бетонирования обеспечить соблюдение защитных слоев и мест положения рабочей арматуры согласно проекту. Величина защитного слоя продольной рабочей арматуры у боковых граней стен монолитных участков должна быть не менее 20 мм и не менее диаметра продольной рабочей арматуры конструкции, величина защитного слоя поперечной арматуры – не менее 10 мм.

9. Крестовые соединения стержней продольной и поперечной арматуры, соединения стержней поперечной арматуры по длине выполнить вязкой отожженной металлической проволокой диаметром 2,0 – 3,0 мм.

						НУ_ПОЛИК7/10-2023/04/10-2023 ПР-КЖ2.3-2							
						Взрослая поликлиника на 750 посещений для южной части г.Новый Уренгой, в том числе затраты на проектно-изыскательские работы							
9	–	Зам.	340-24		02.10.24								
Изм.	Кол.уч.	Лист	№ док.	Подп.	Дата								
Разраб.	Хойлов				02.10.24	Секция 3							
Рук. груп.	Хойлов				02.10.24								
Нач. отд.	Илюткин				02.10.24								
					02.10.24	Ведомость расхода стали для монолитных диафрагм жесткости 3 и 4							
Н. контр.	Давыдова				02.10.24								
ГИП	Прокопьев				02.10.24								







Стадия	Лист	Листов
Р	25	



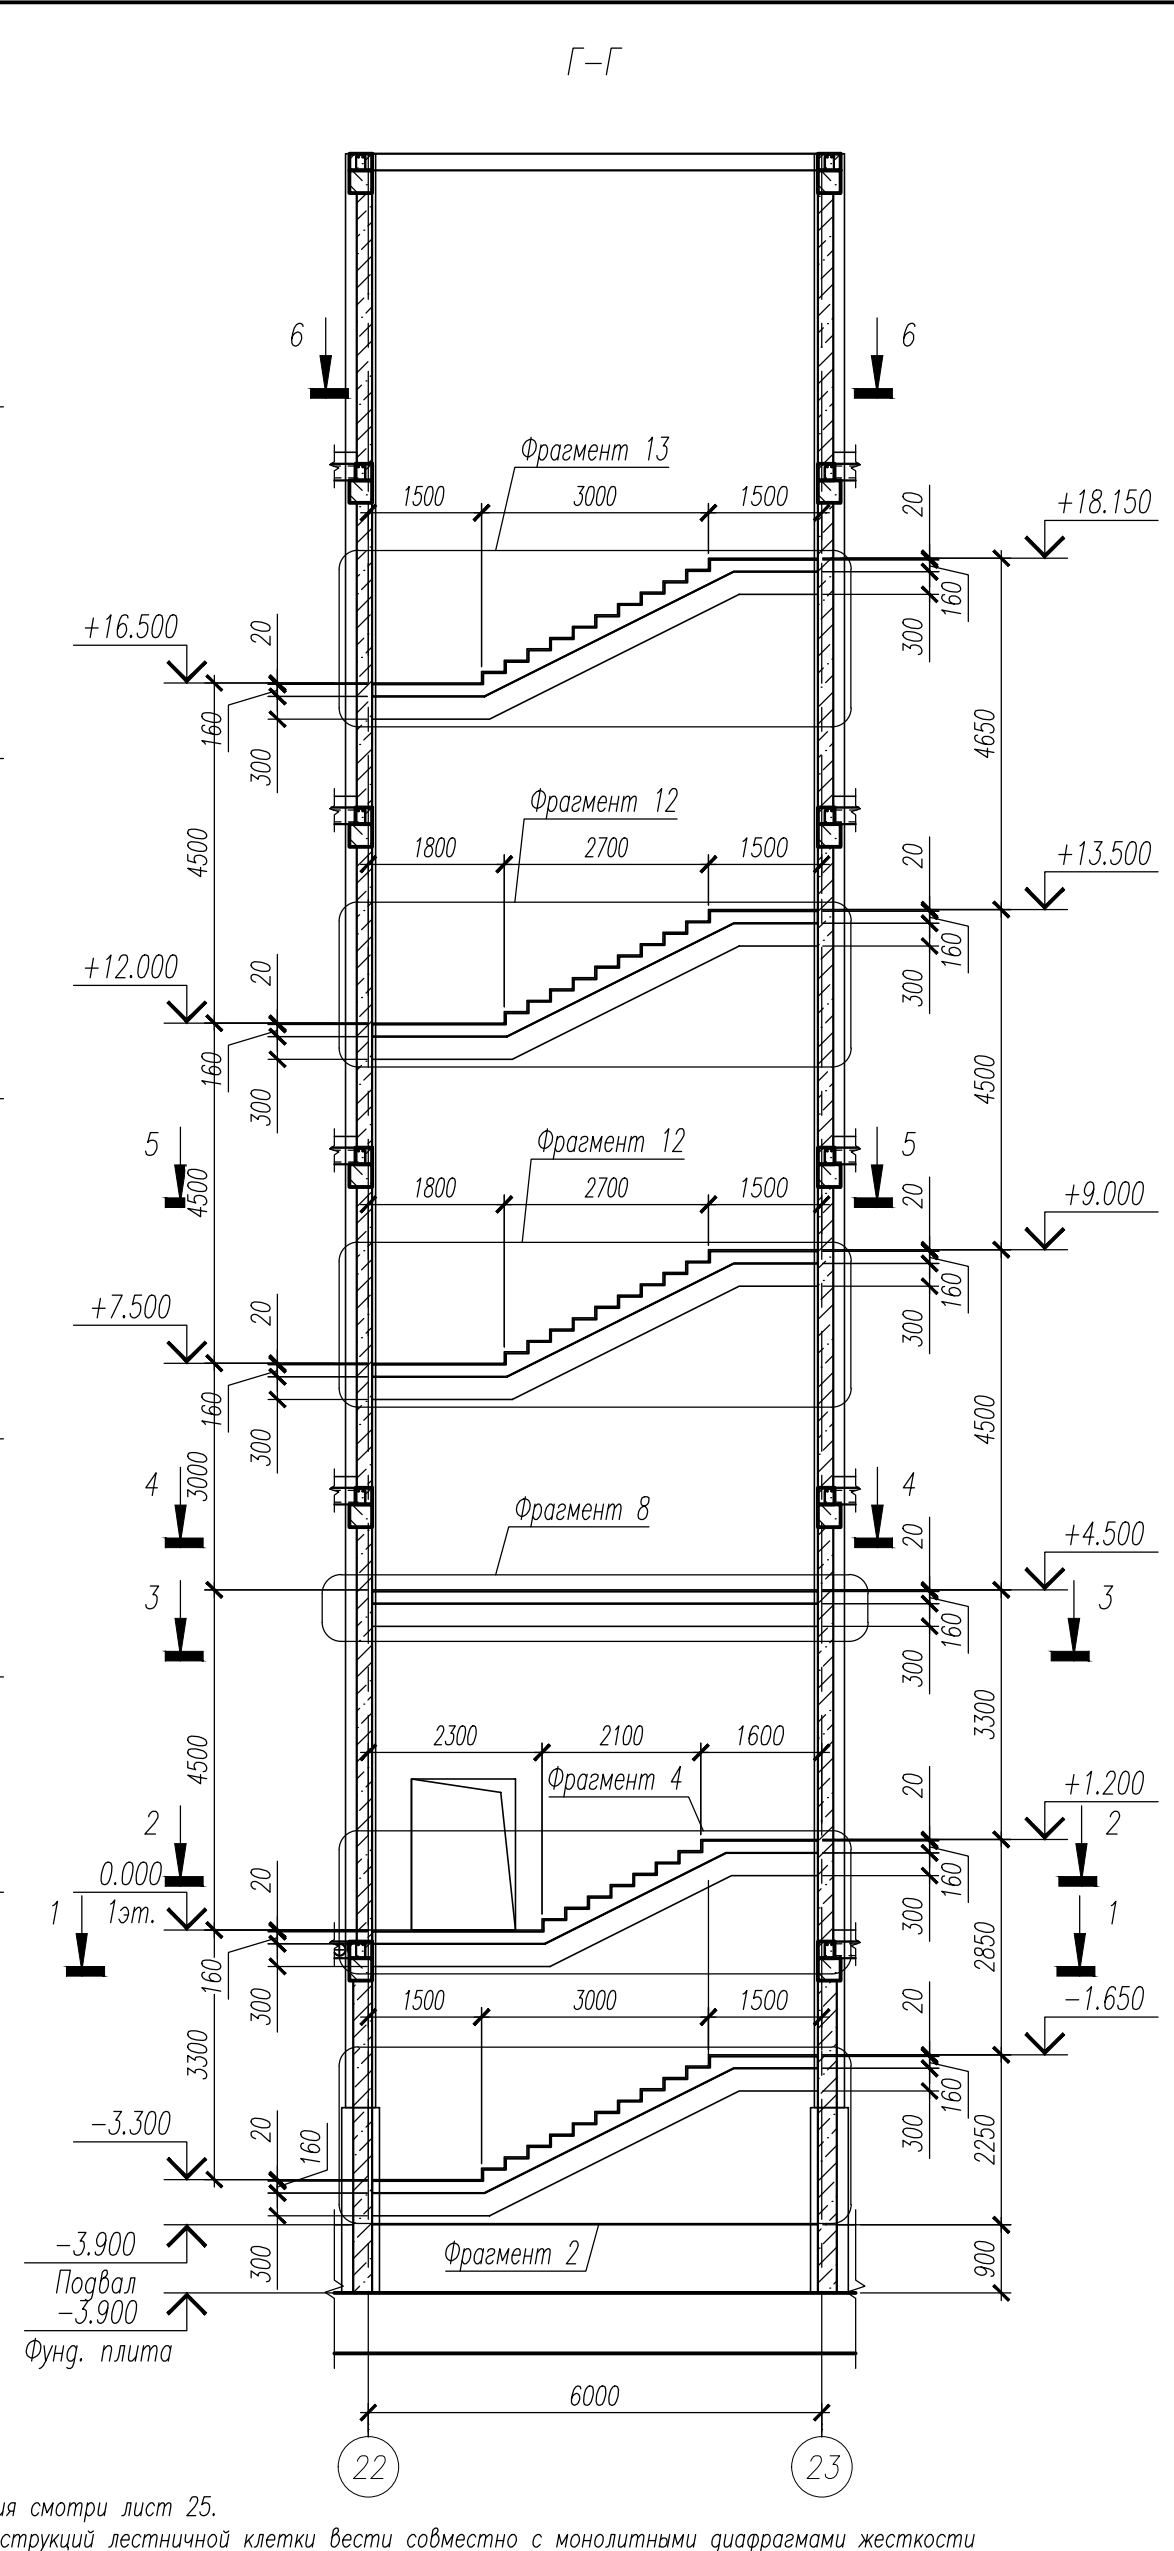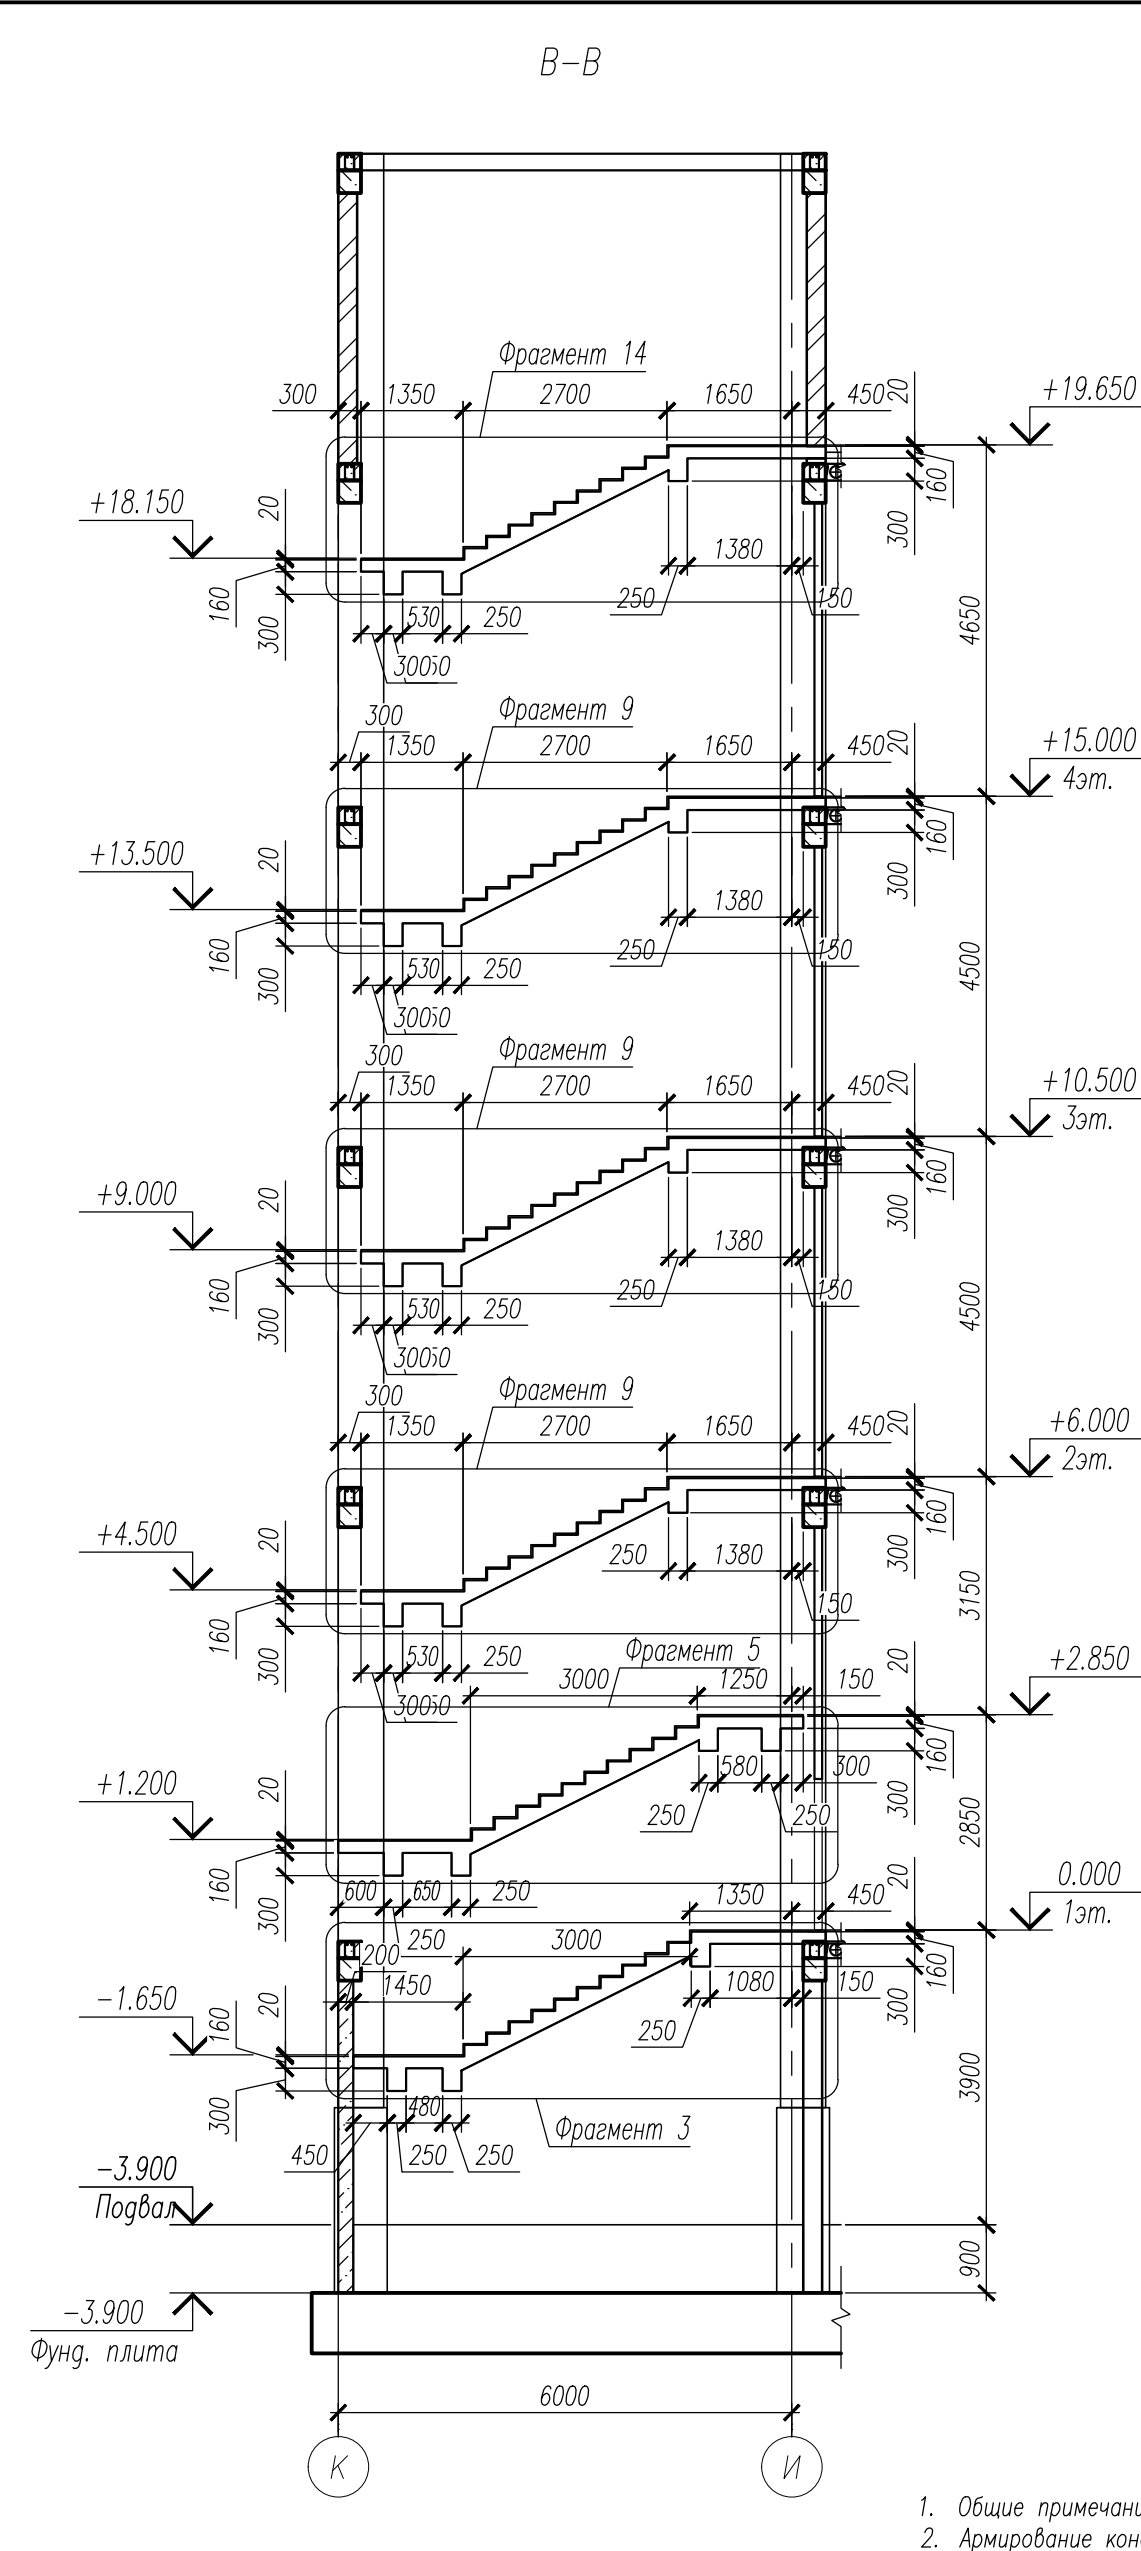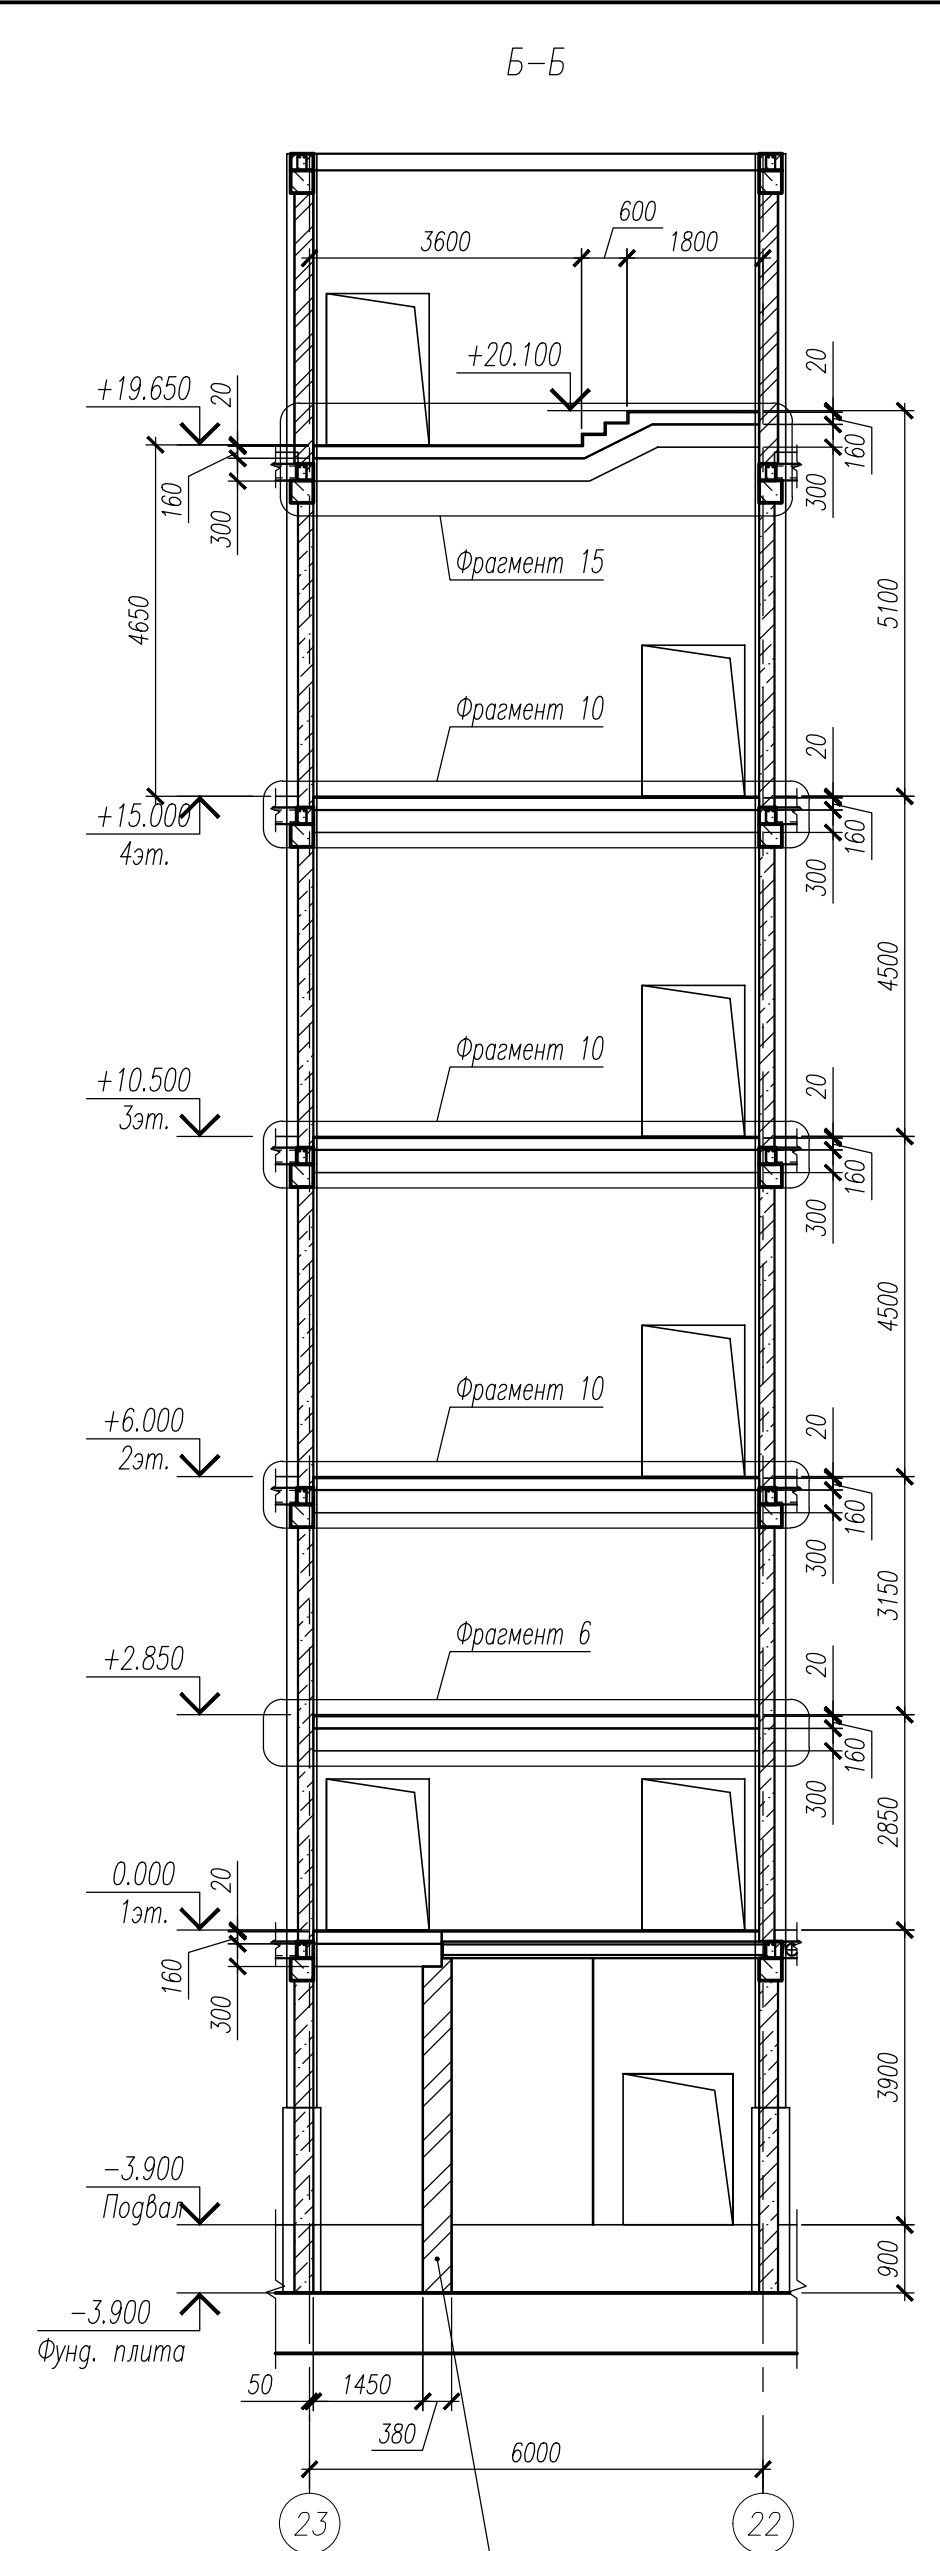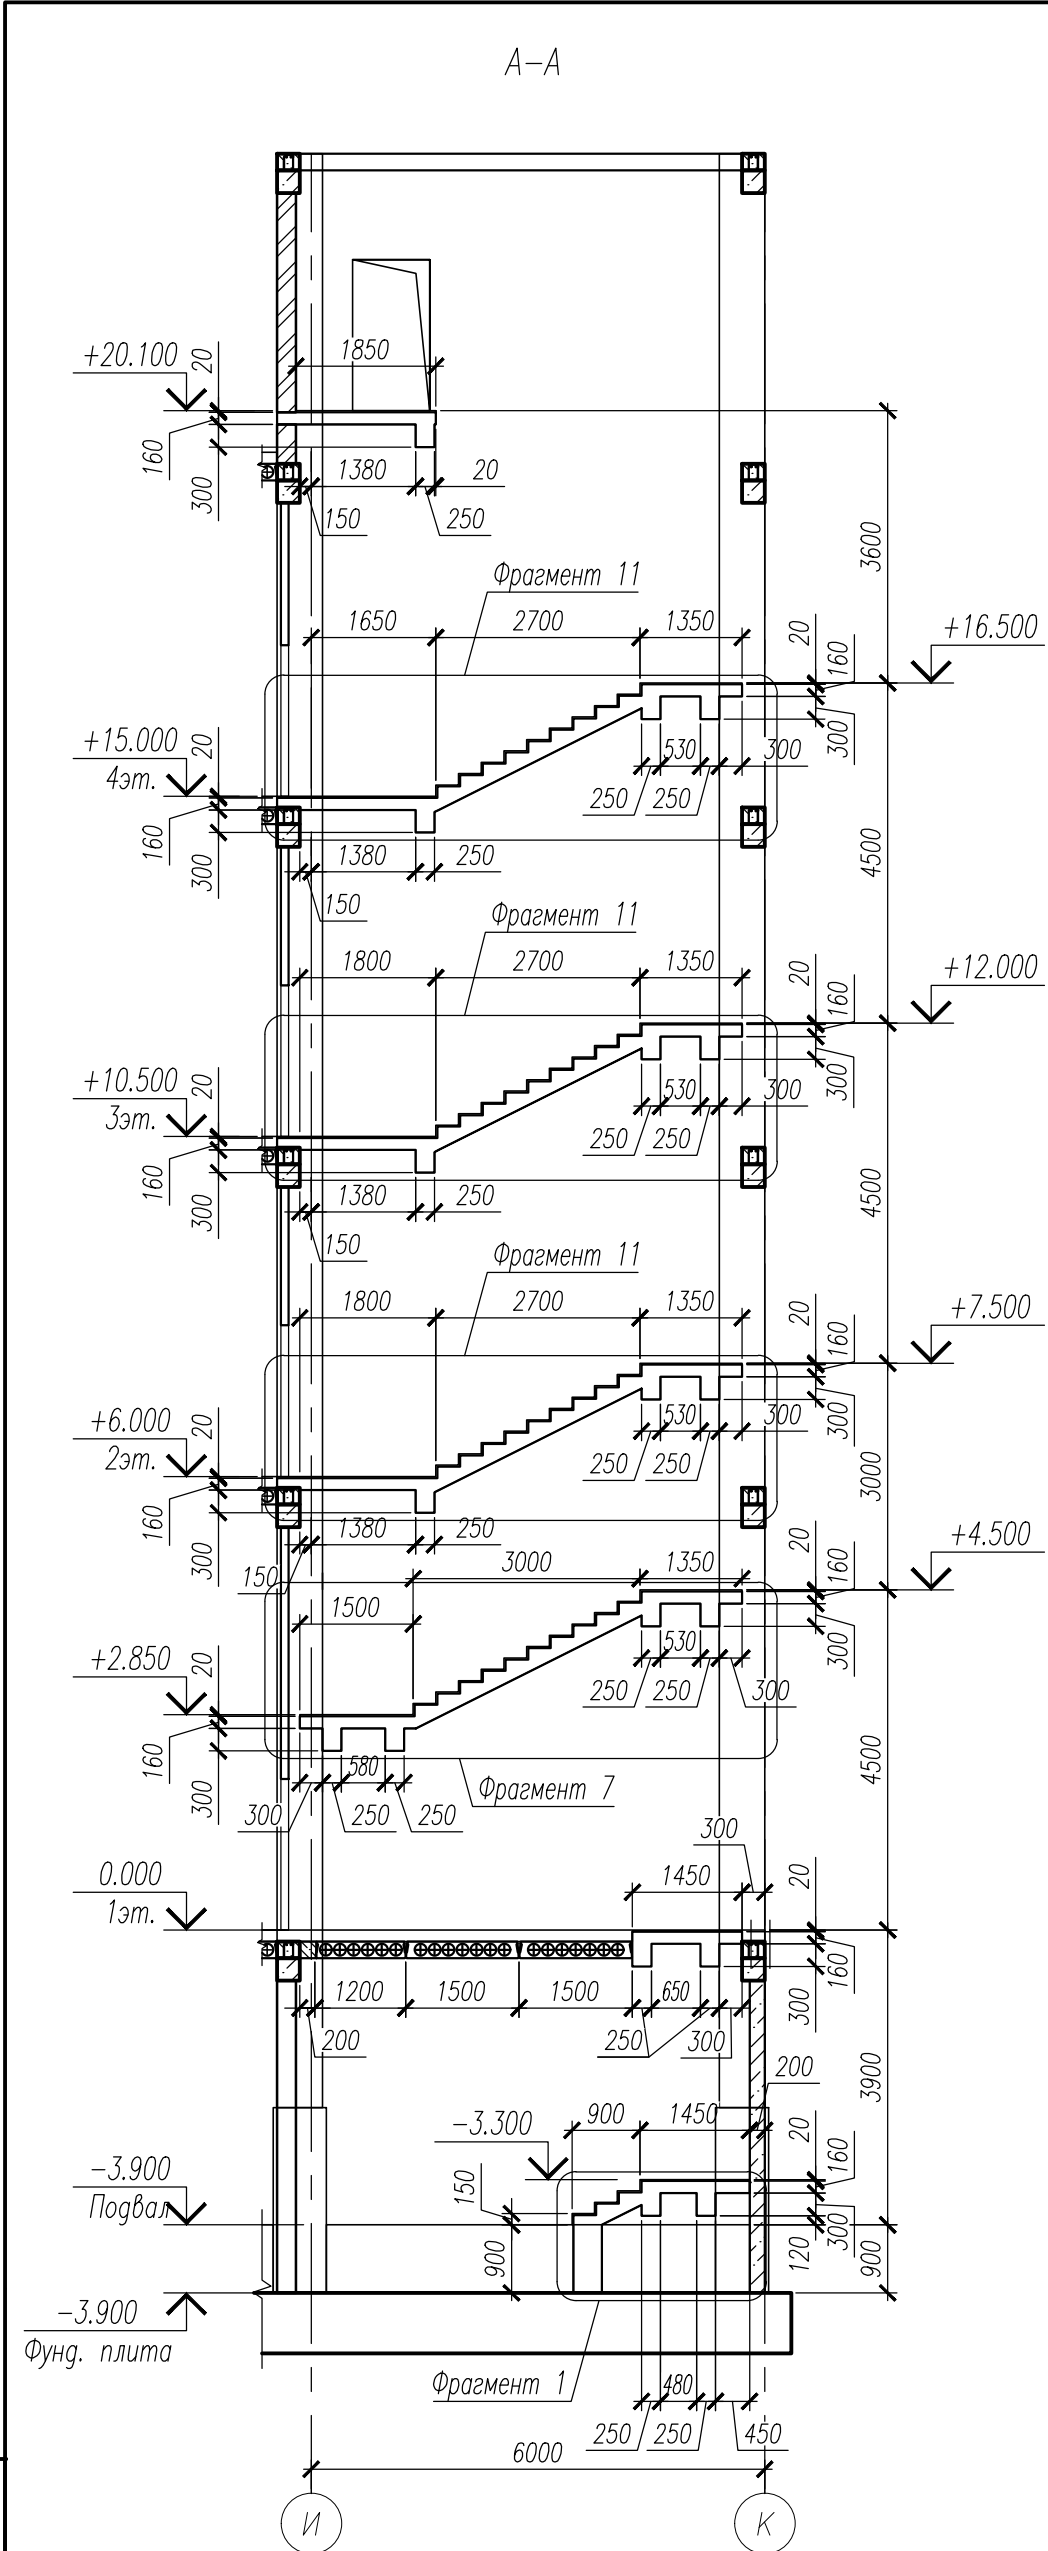



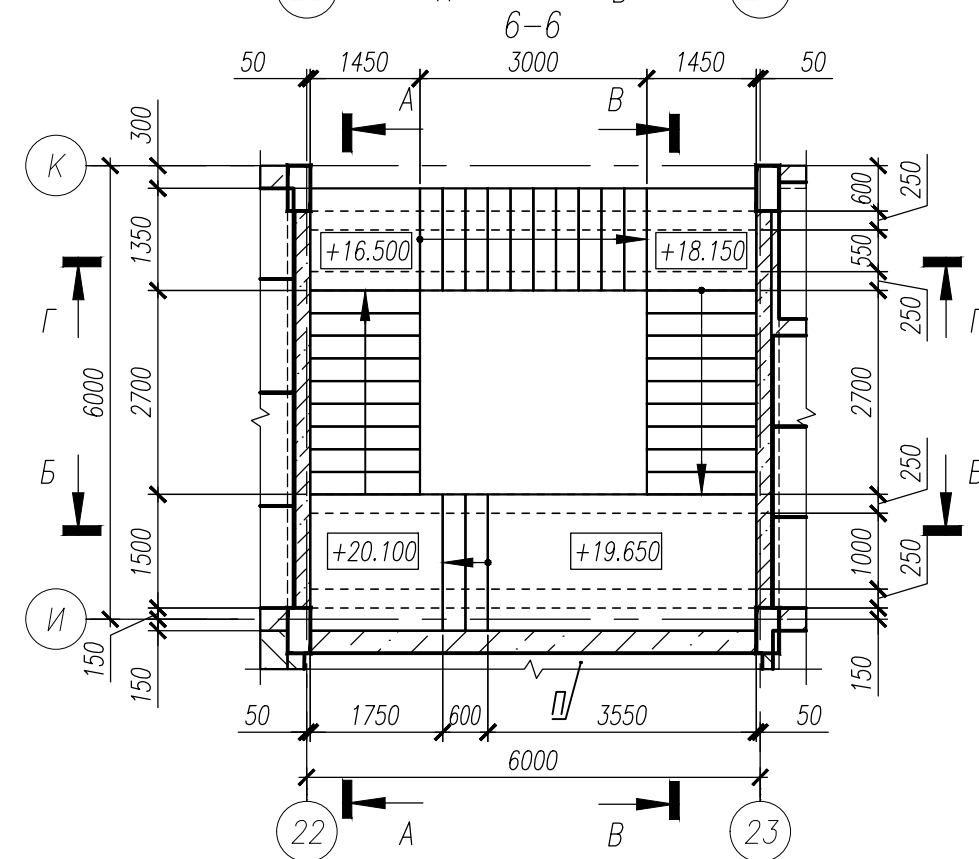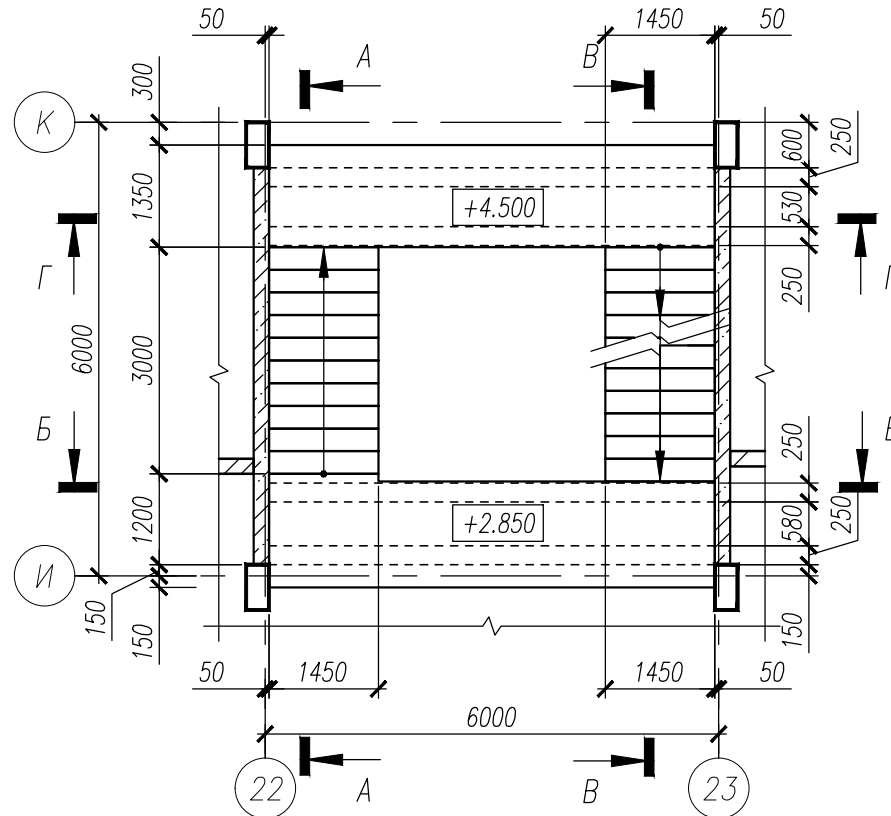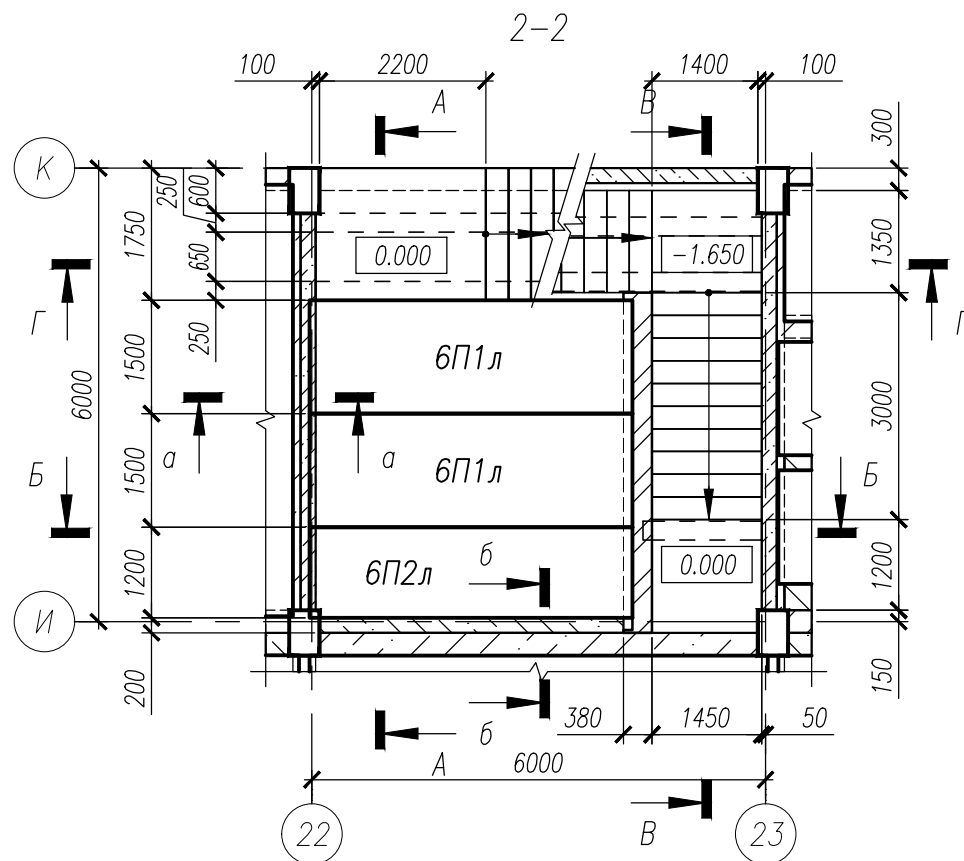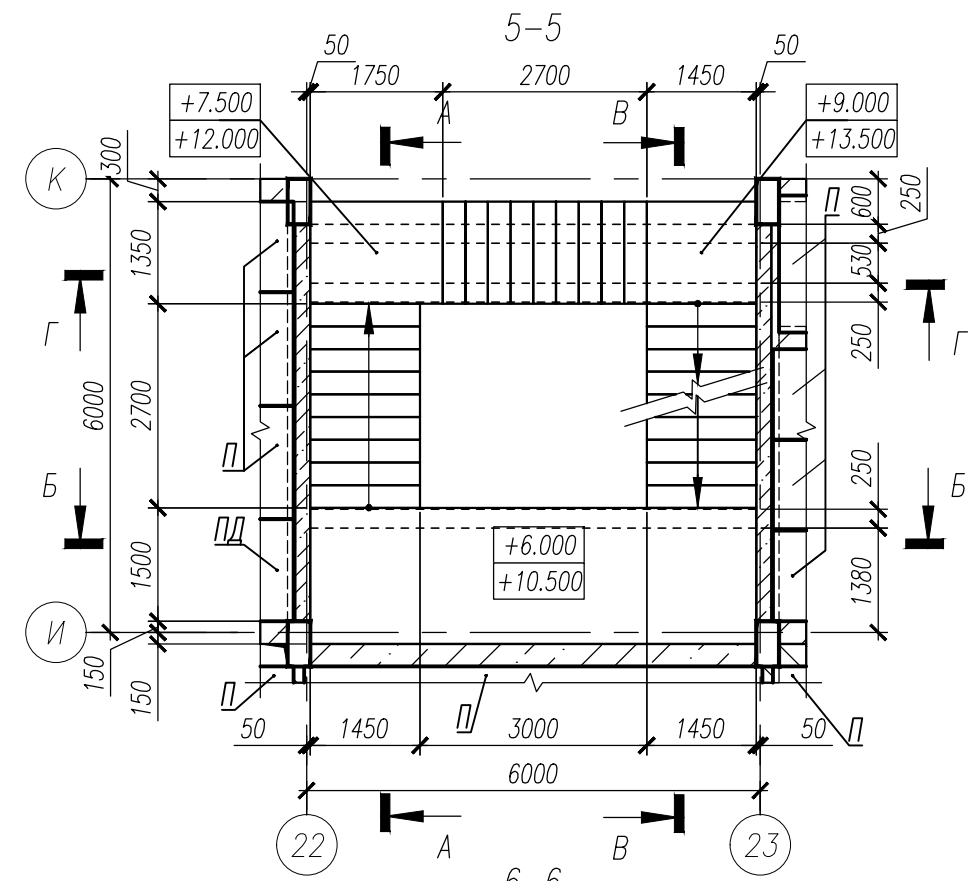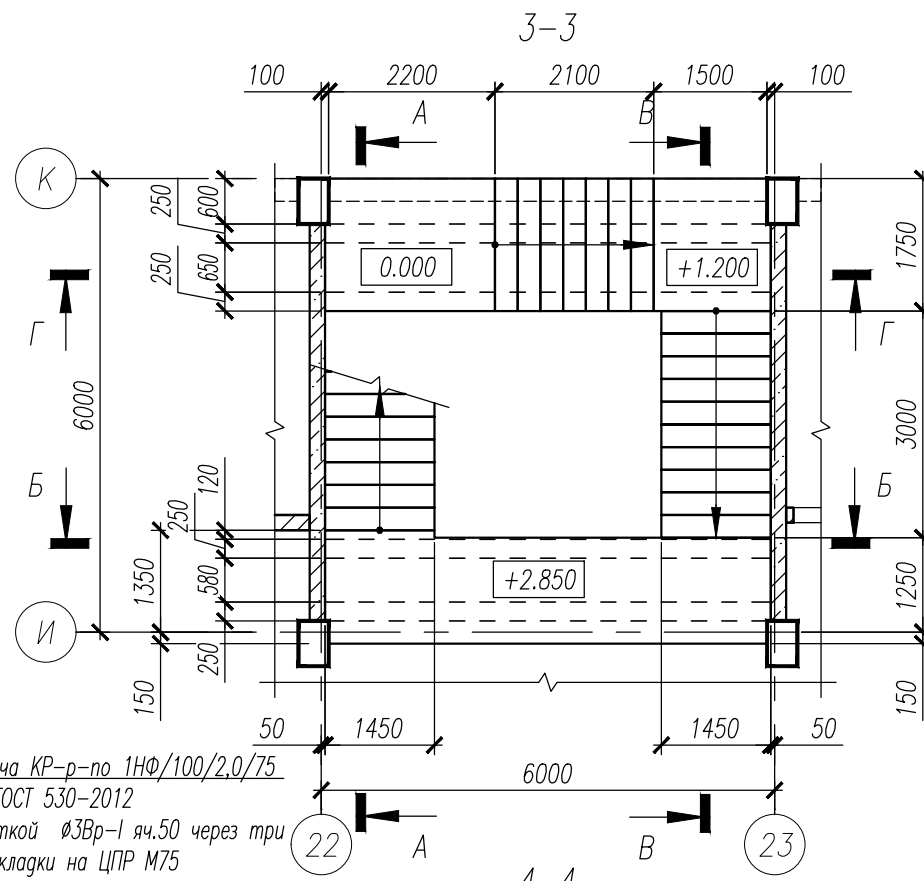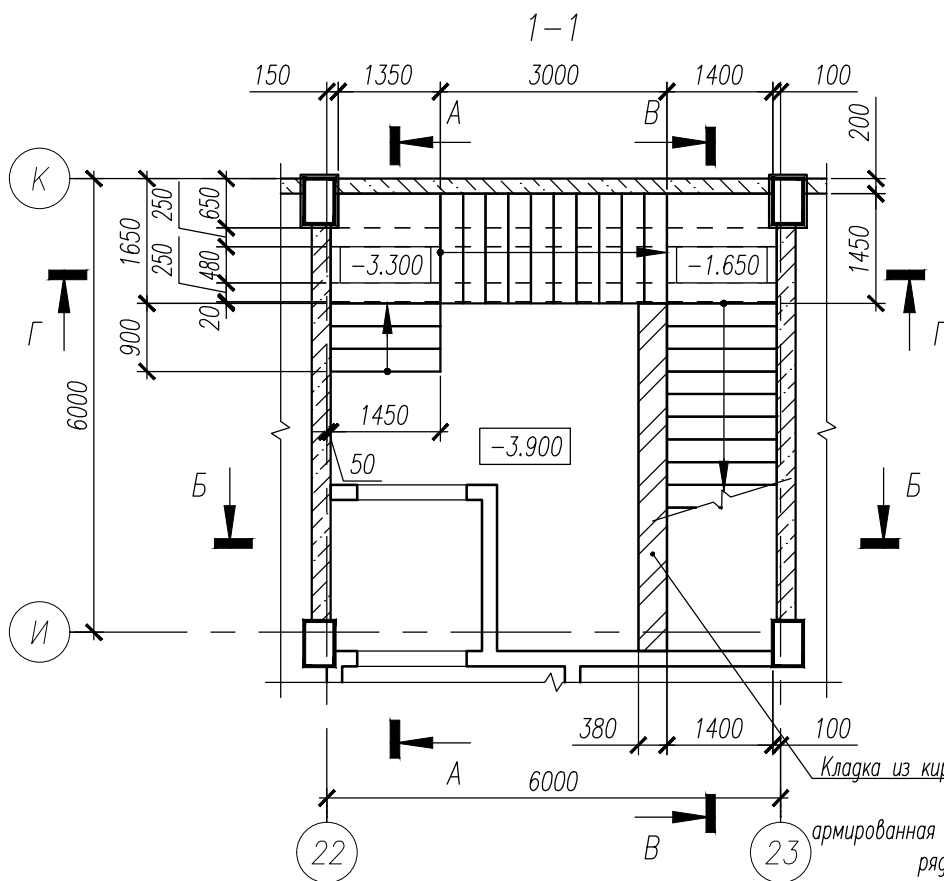


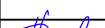

- Общие примечания смотри лист 25.
- Армирование конструкций лестничной клетки вести совместно с монолитными диафрагмами жесткости смотри листы 24, 23.
- Данный лист смотри совместно с листами 27, 28....42.
- Сечения 1-1....6-6 смотри лист 27.
- Фрагменты 1....15 смотри листы 28....42.

					НУ_ПОЛИК7/10-2023/04/10-2023 ПР-КЖ2.3-2		
					Взрослая поликлиника на 750 посещений для южной части г.Новый Уренгой, в том числе затраты на проектно-изыскательские работы		
5	-	Зам.	292-24	26.08.24	Секция 3	Стадия	Лист
Изм.	Кол.уч.	Лист	№ док	Подп.		Р	26
Разраб.	Хойлов			26.08.24		Листов	
Рук. груп.	Хойлов			26.08.24			
Нач. отг.	Илюткин			26.08.24	Лестница 6		
Н. контр.	Давыдова			26.08.24			
ГИП	Прокопьев			26.08.24			







1. Данный лист смотри совместно с листом 26.
2. Сечения А-А, Б-Б, В-В, Г-Г смотри лист 26.
3. Сечение а-а, б-б смотри лист 44


Кладка из кирпича КР-р по 1НФ/100/2,0/75
ГОСТ 530-2012
армированная сеткой $\Phi 3\text{Вр-I}$ яч.50 через три
ряда кладки на ЦПР М75







						НУ_ПОЛИК7/10-2023/04/10-2023 ПР-КЖ2.3-2					
						Взрослая поликлиника на 750 посещений для южной части г.Новый Уренгой, в том числе затраты на проектно-изыскательские работы					
8	-	Зам.	324-24		19.09.24	Секция 3			Стадия	Лист	Листов
Изм.	Кол.уч.	Лист	№ док	Подп.	Дата				Р	27	
Разраб.	Хойлов			19.09.24							
Рук. групп.	Хойлов			19.09.24							
Нач. отд.	Илюткин			19.09.24	Сечения 1-1....6-6						
				19.09.24							
Н. контр.	Давыдова			19.09.24							
ГИП	Прокопьев			19.09.24							



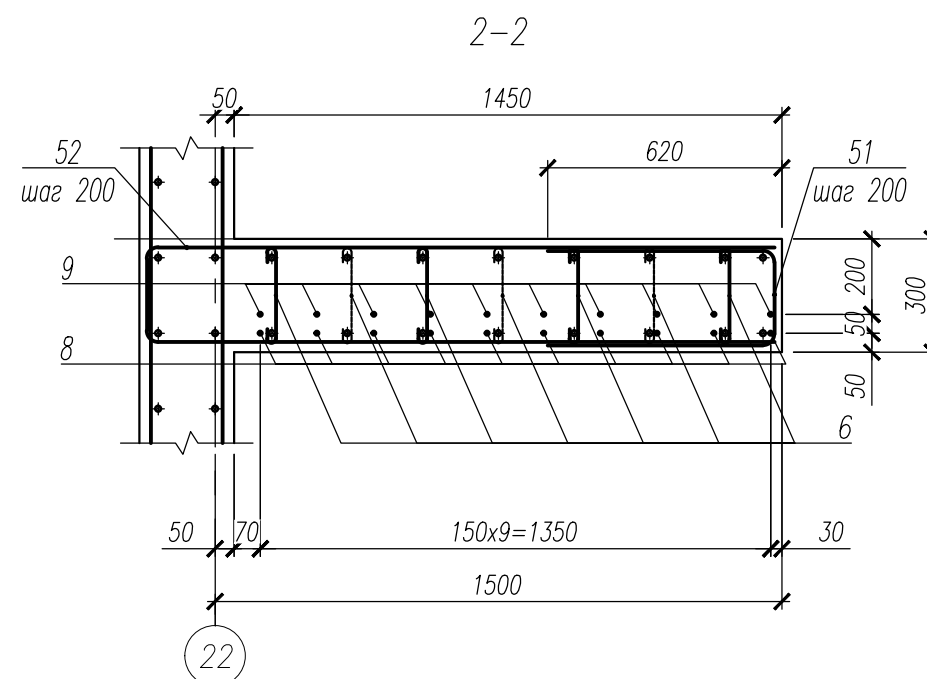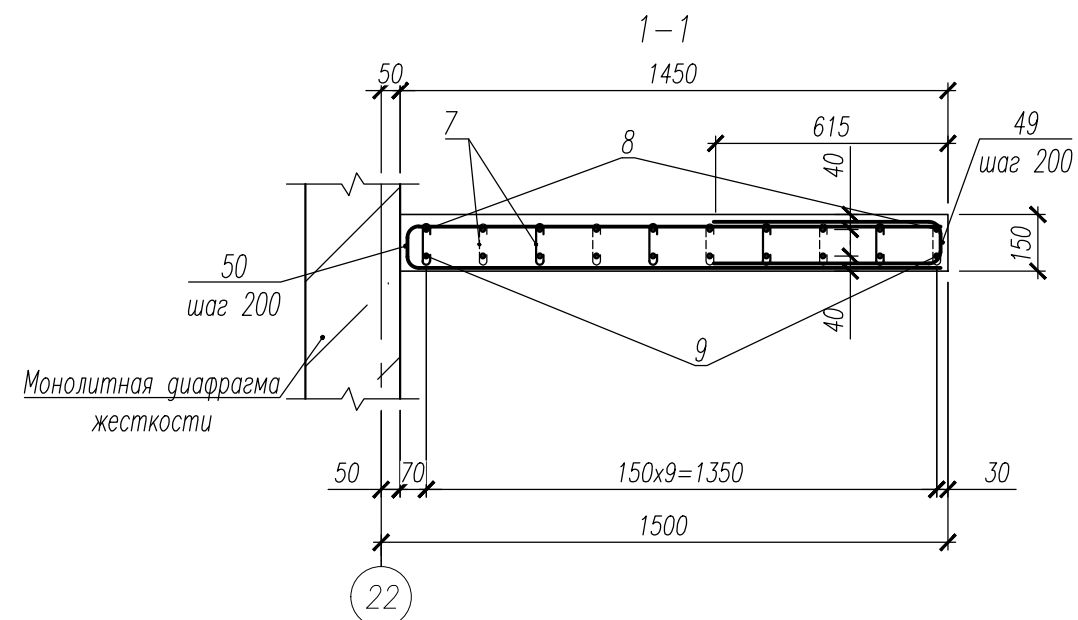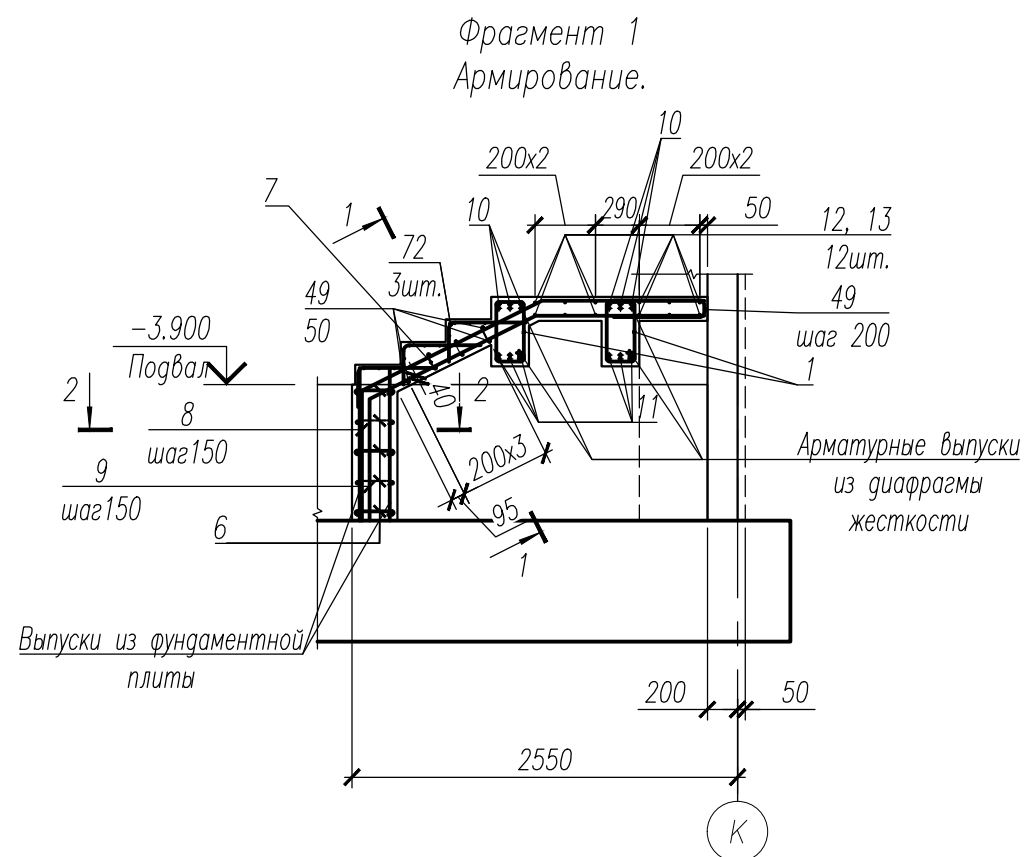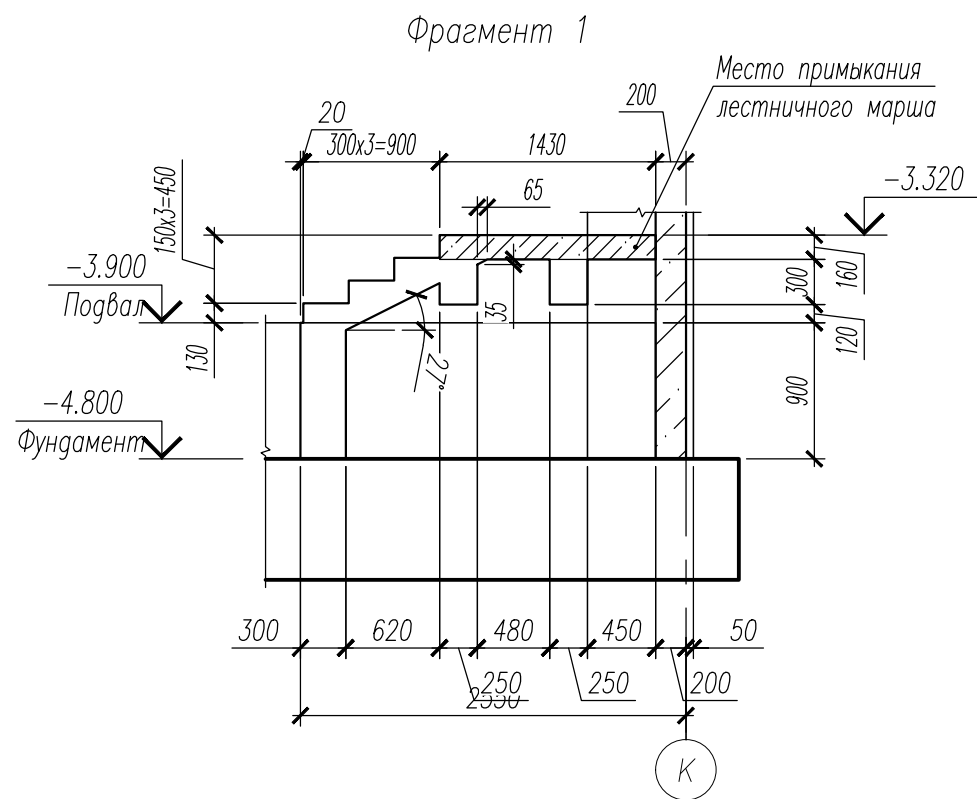


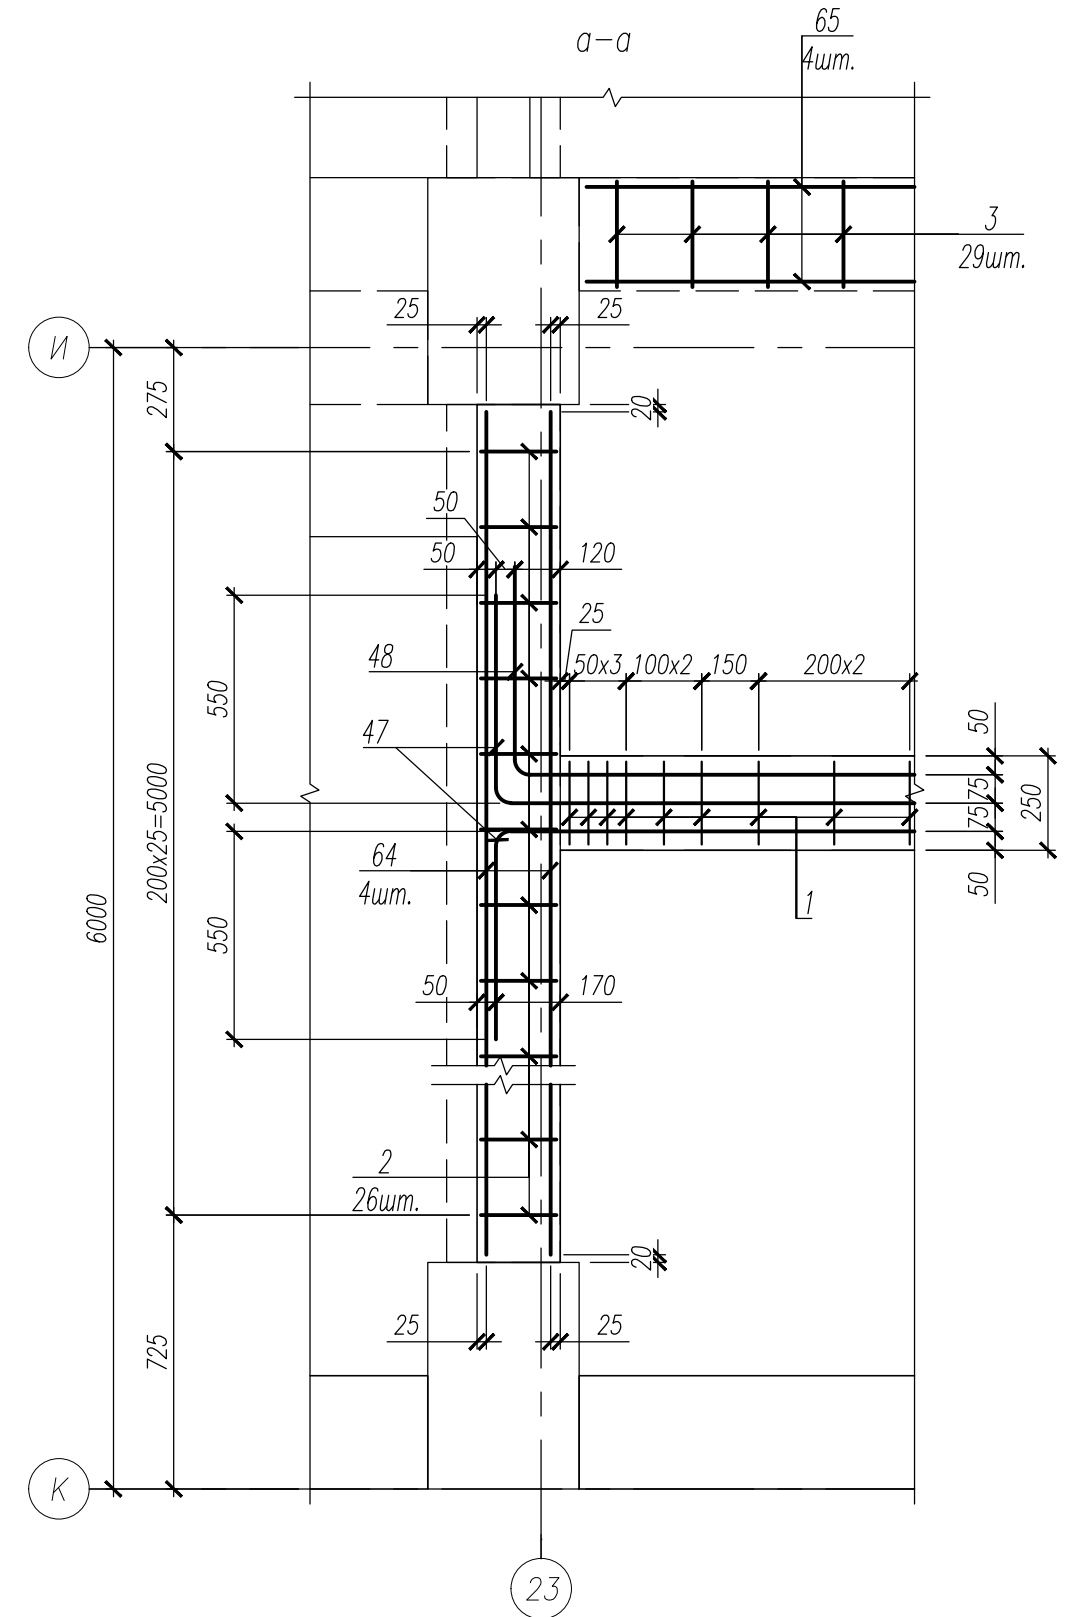
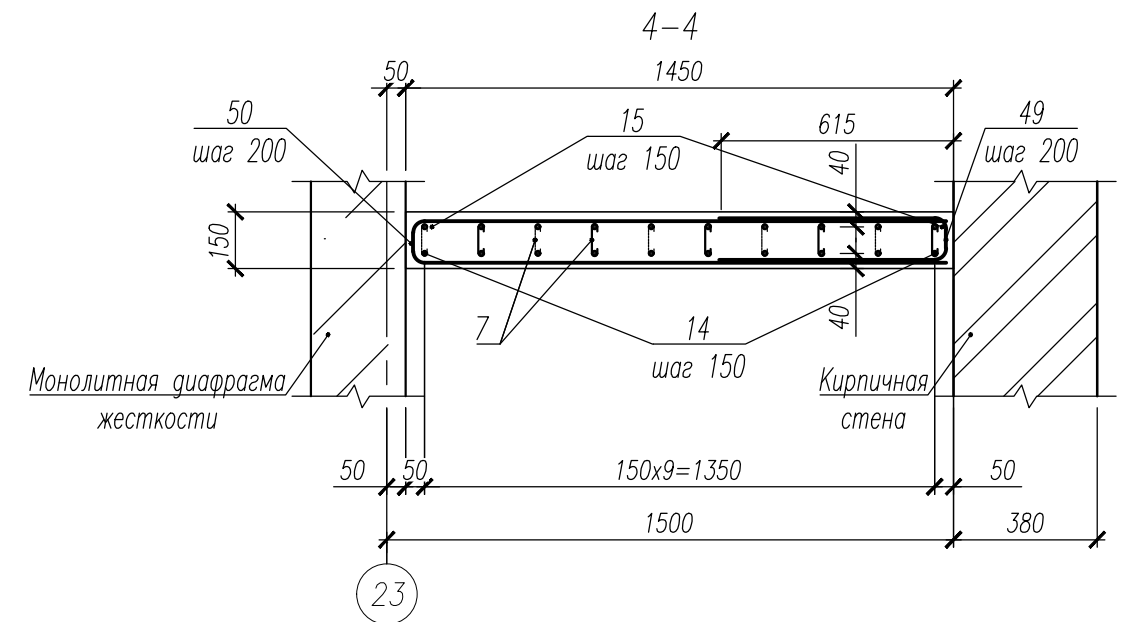
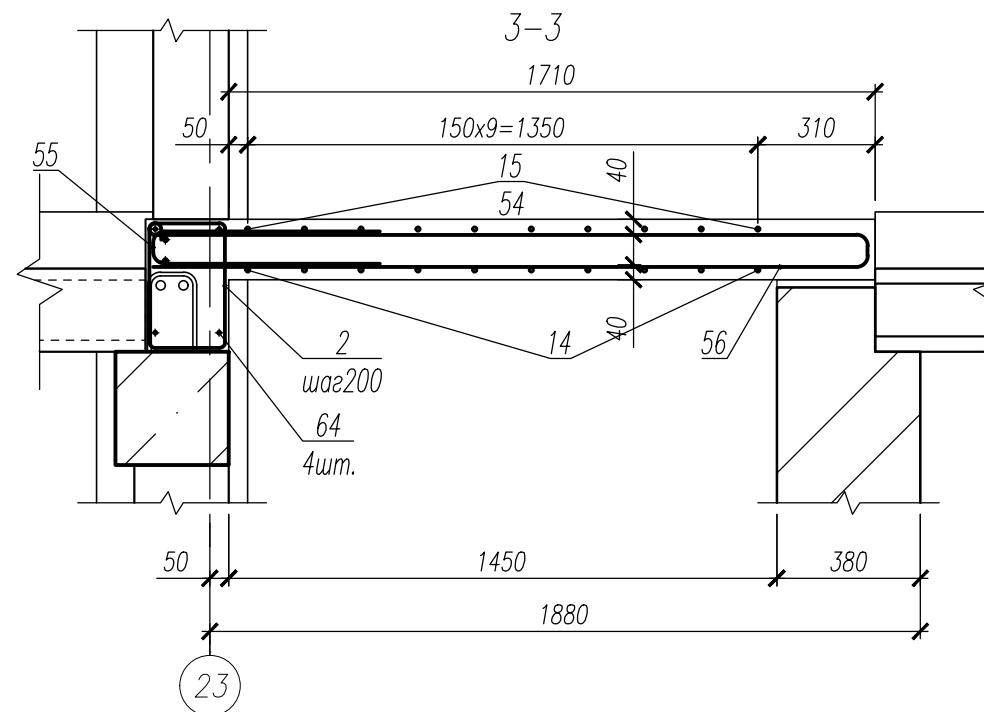
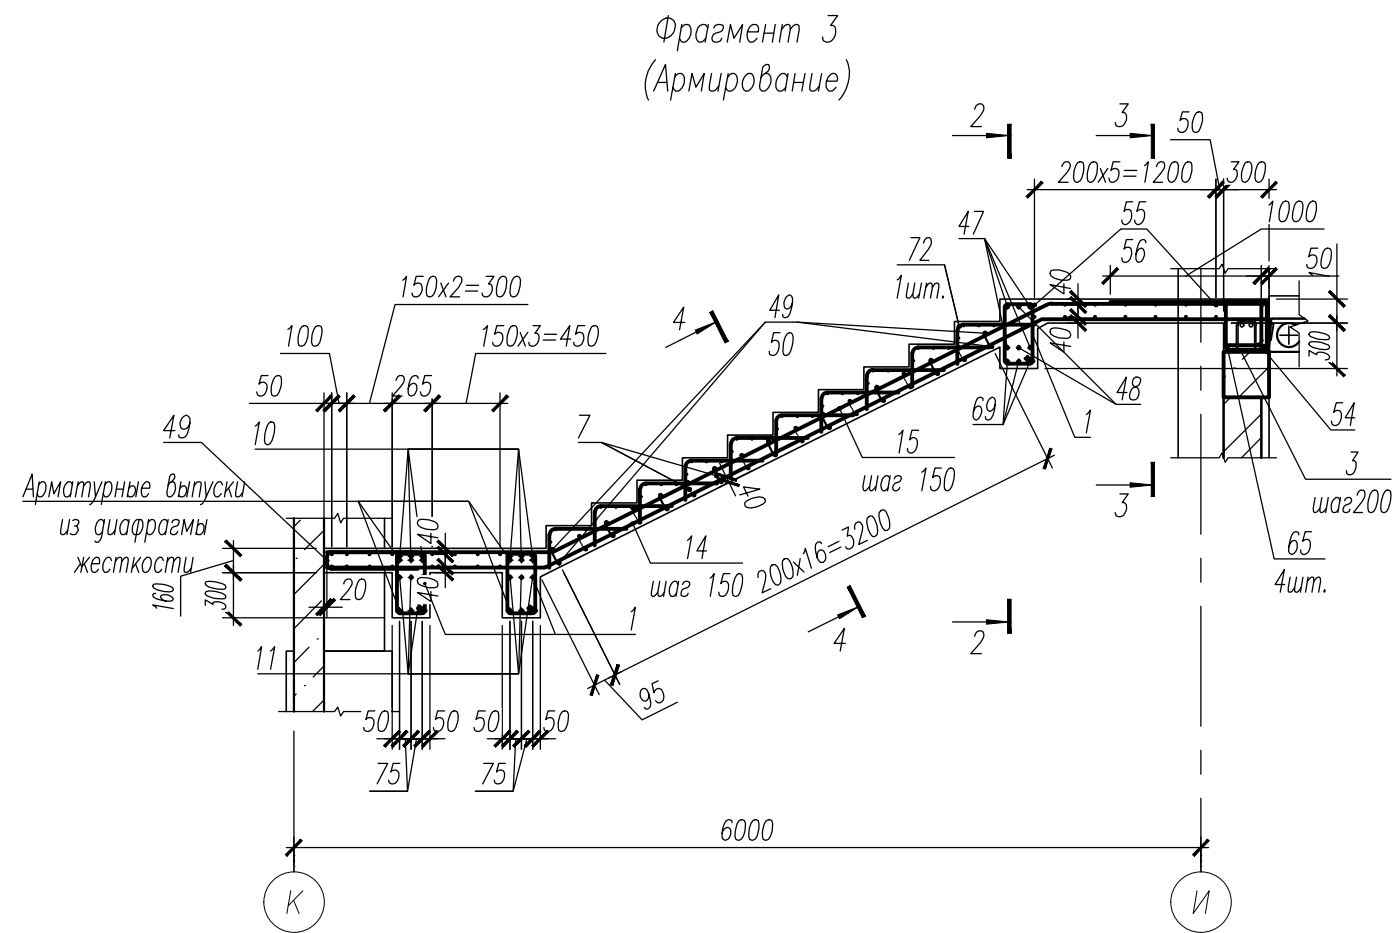
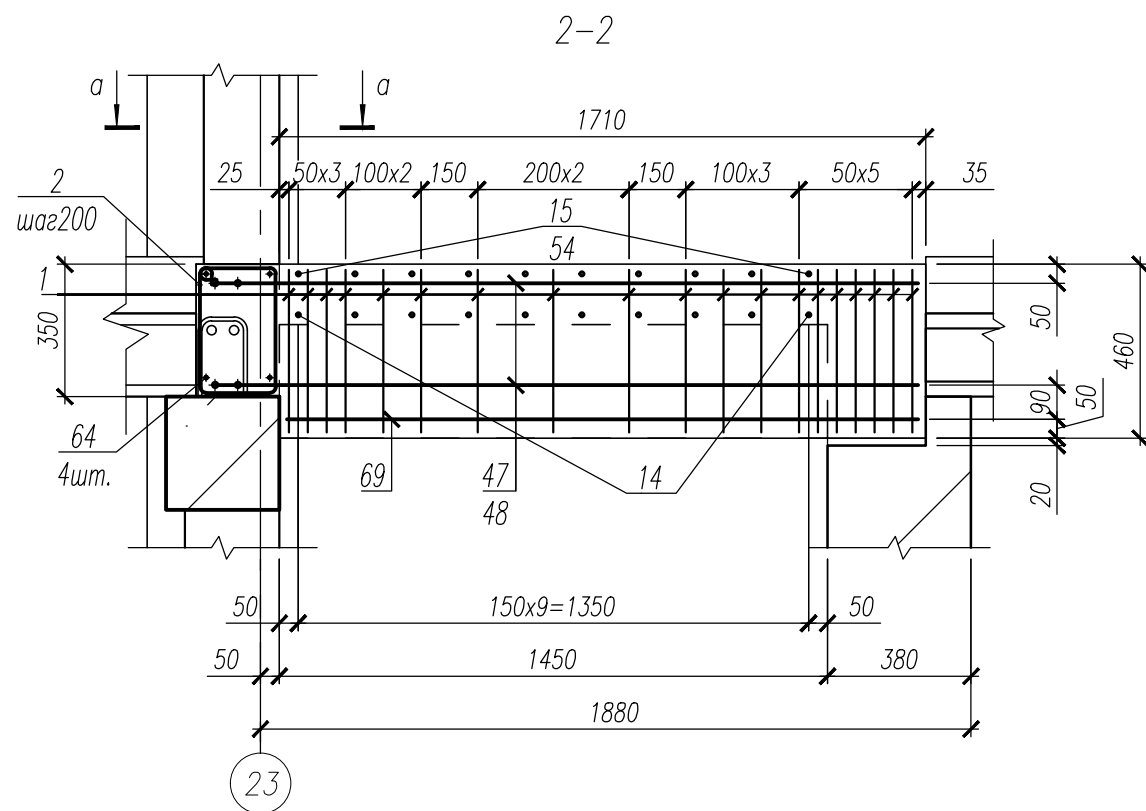
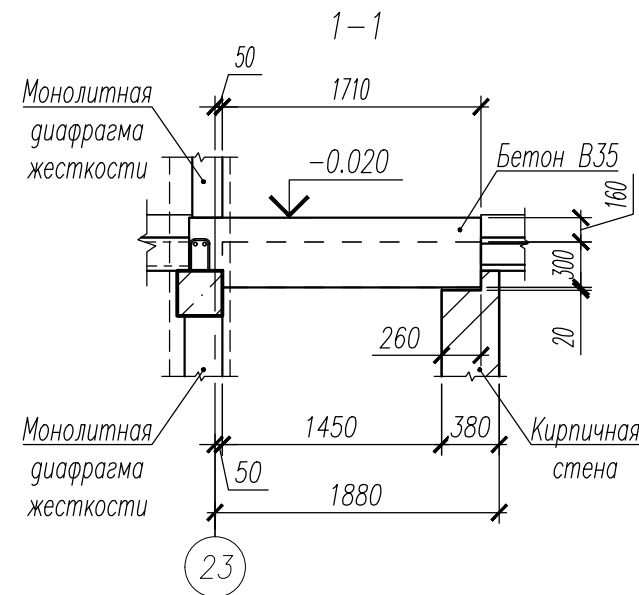
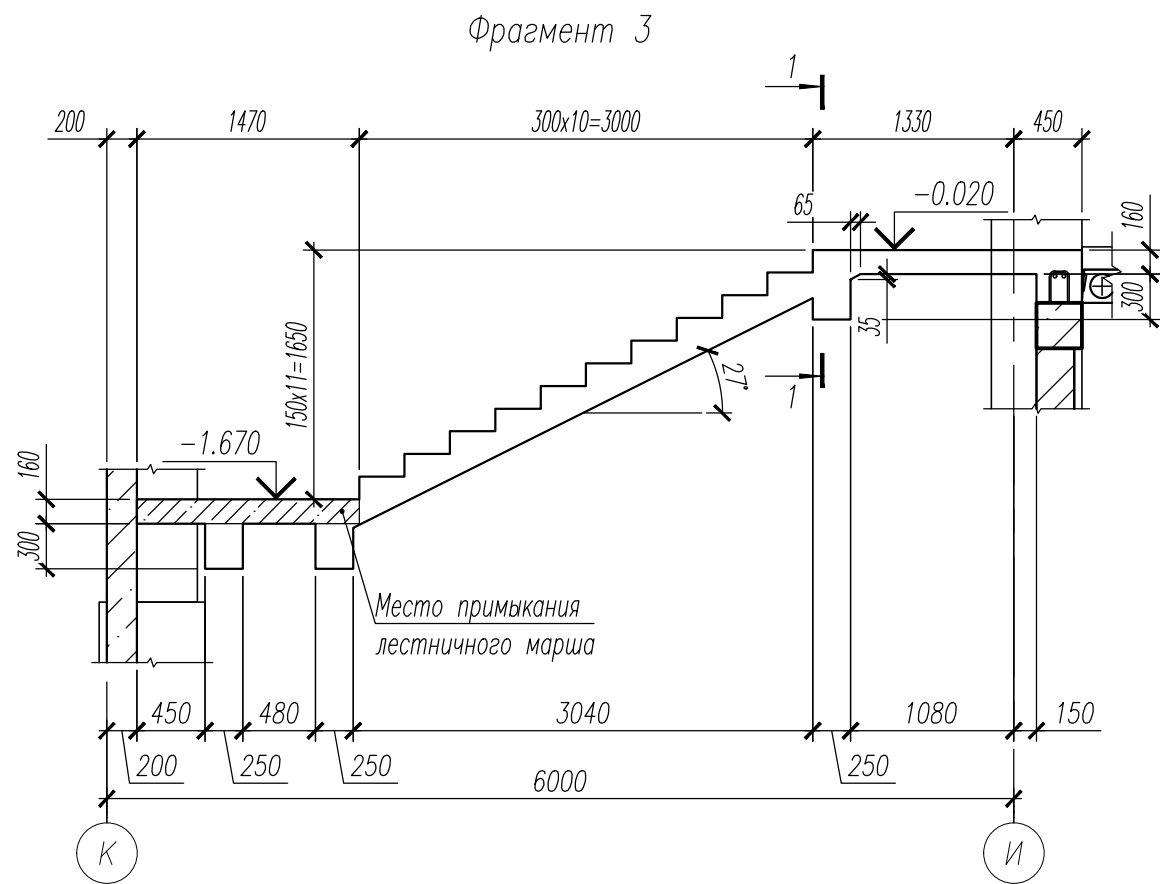
1. Данный лист смотри совместно с листами 26, 29.
2. Хомуты поз.6 и 7 установить с шагом 400х400 в шахматном порядке.
3. Ведомость деталей смотри лист 43.
4. Спецификация к лестницеб смотри лист 44.
5. Ведомость расхода стали смотри лист 44.

						НУ_ПОЛИК7/10–2023/04/10–2023 ПР–КЖ2.3–2			
						Взрослая поликлиника на 750 посещений для южной части г.Новый Уренгой, в том числе затраты на проектно–изыскательские работы			
Изм.	Кол.уч.	Лист	№ док.	Погн.	Дата	Секция 3	Стадия	Лист	Листов
Разраб.	Хойлов				23.04.24		Р	28	
Рук. груп.	Хойлов				23.04.24				
Нач. отд.	Илюткин				23.04.24	Фрагмент 1			
					23.04.24				
Н. контр.	Давыдова				23.04.24				
ГИП	Прокопьев				23.04.24				

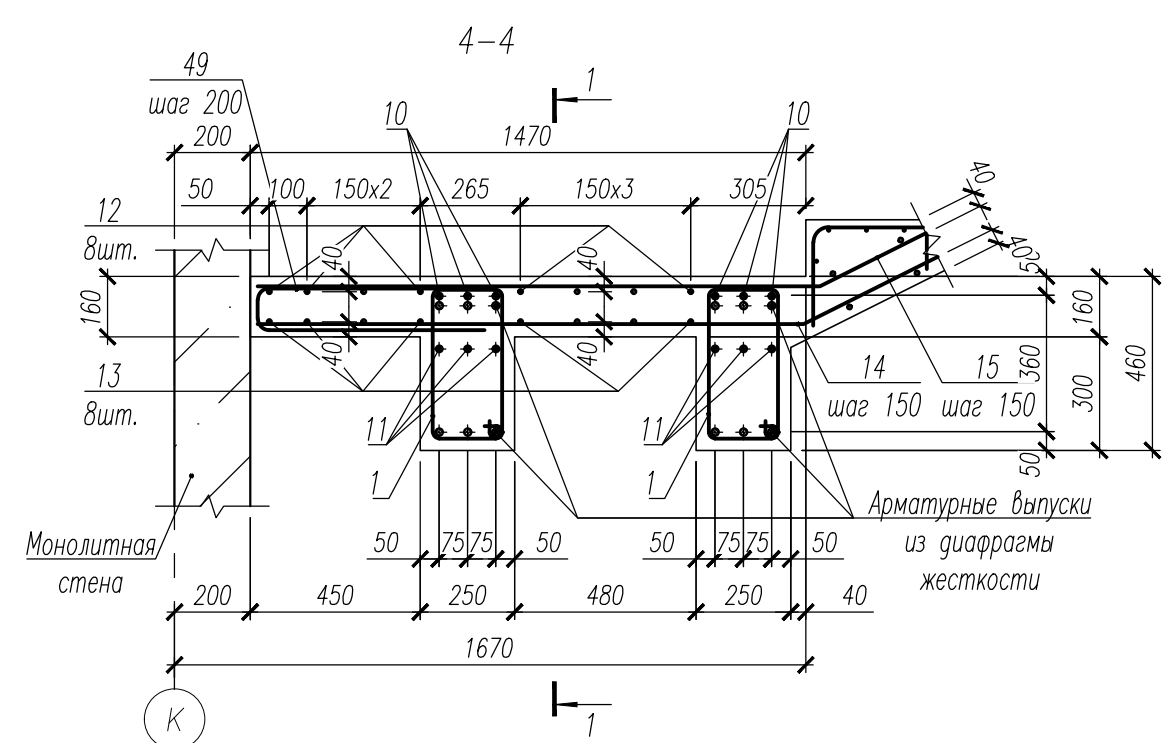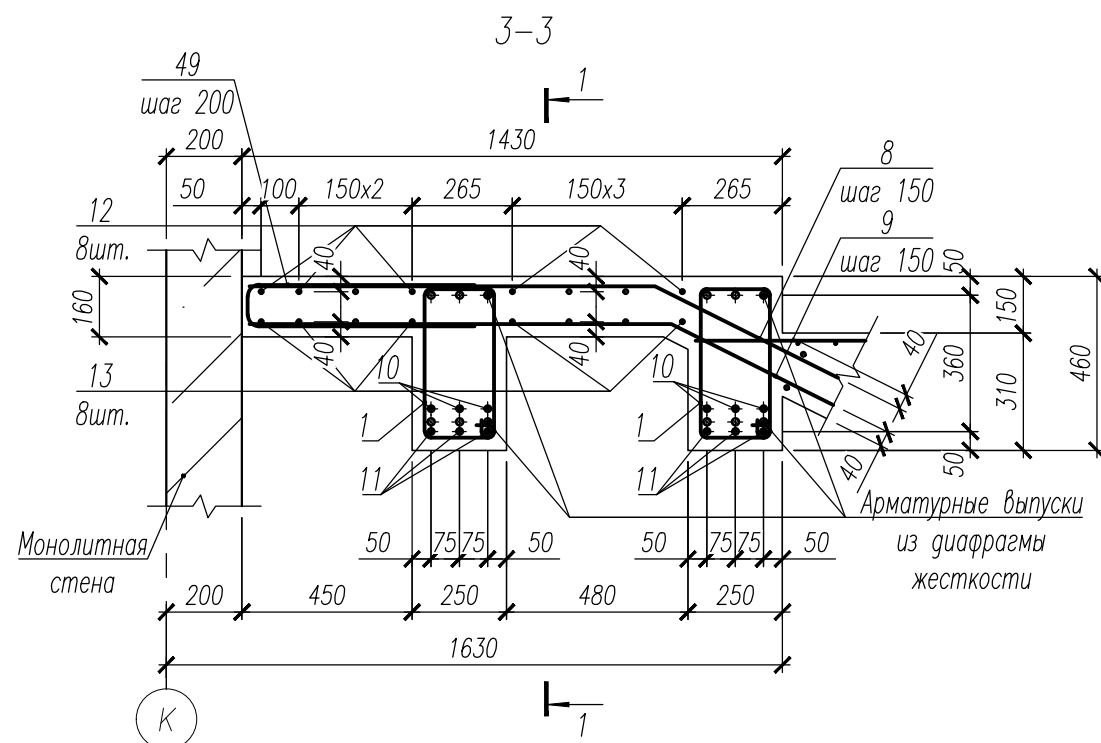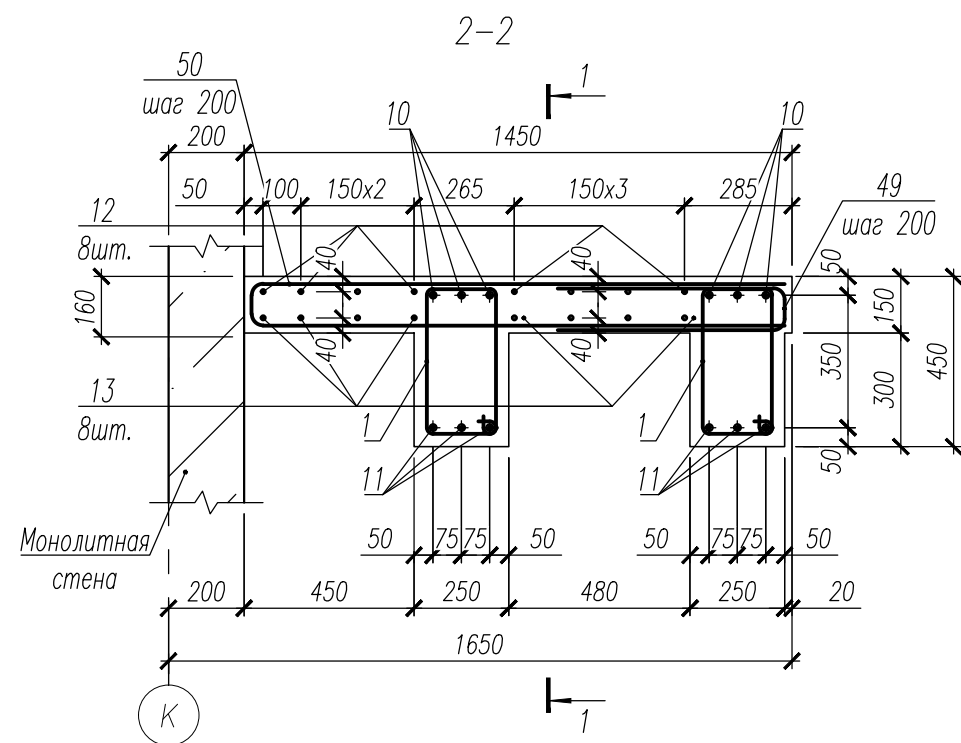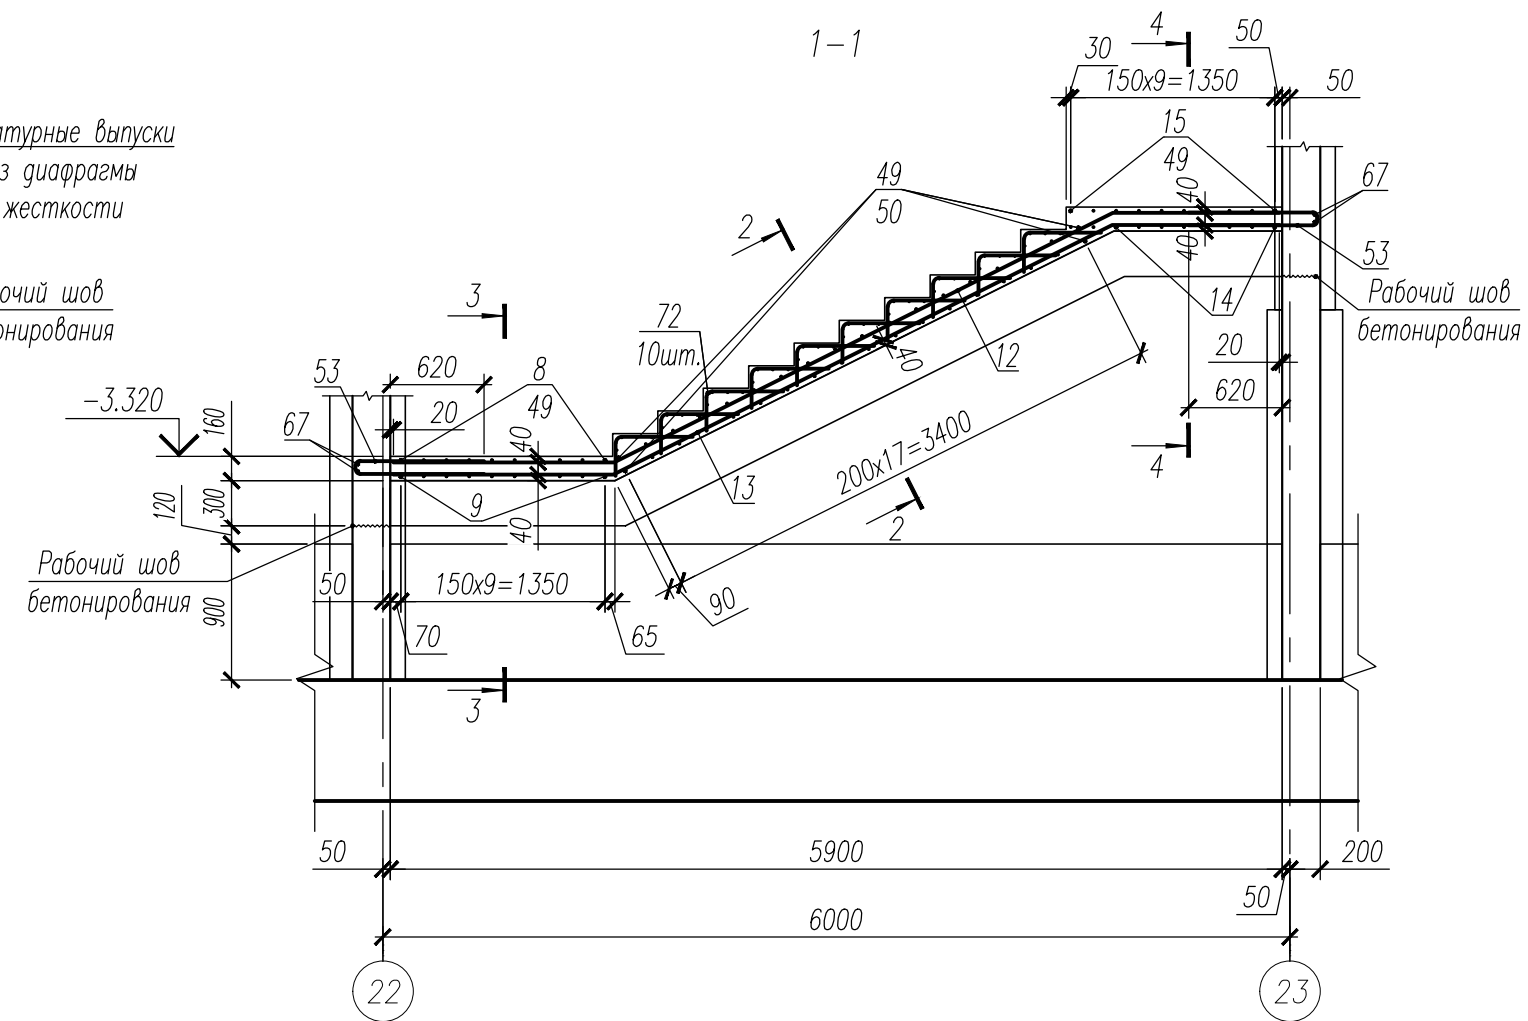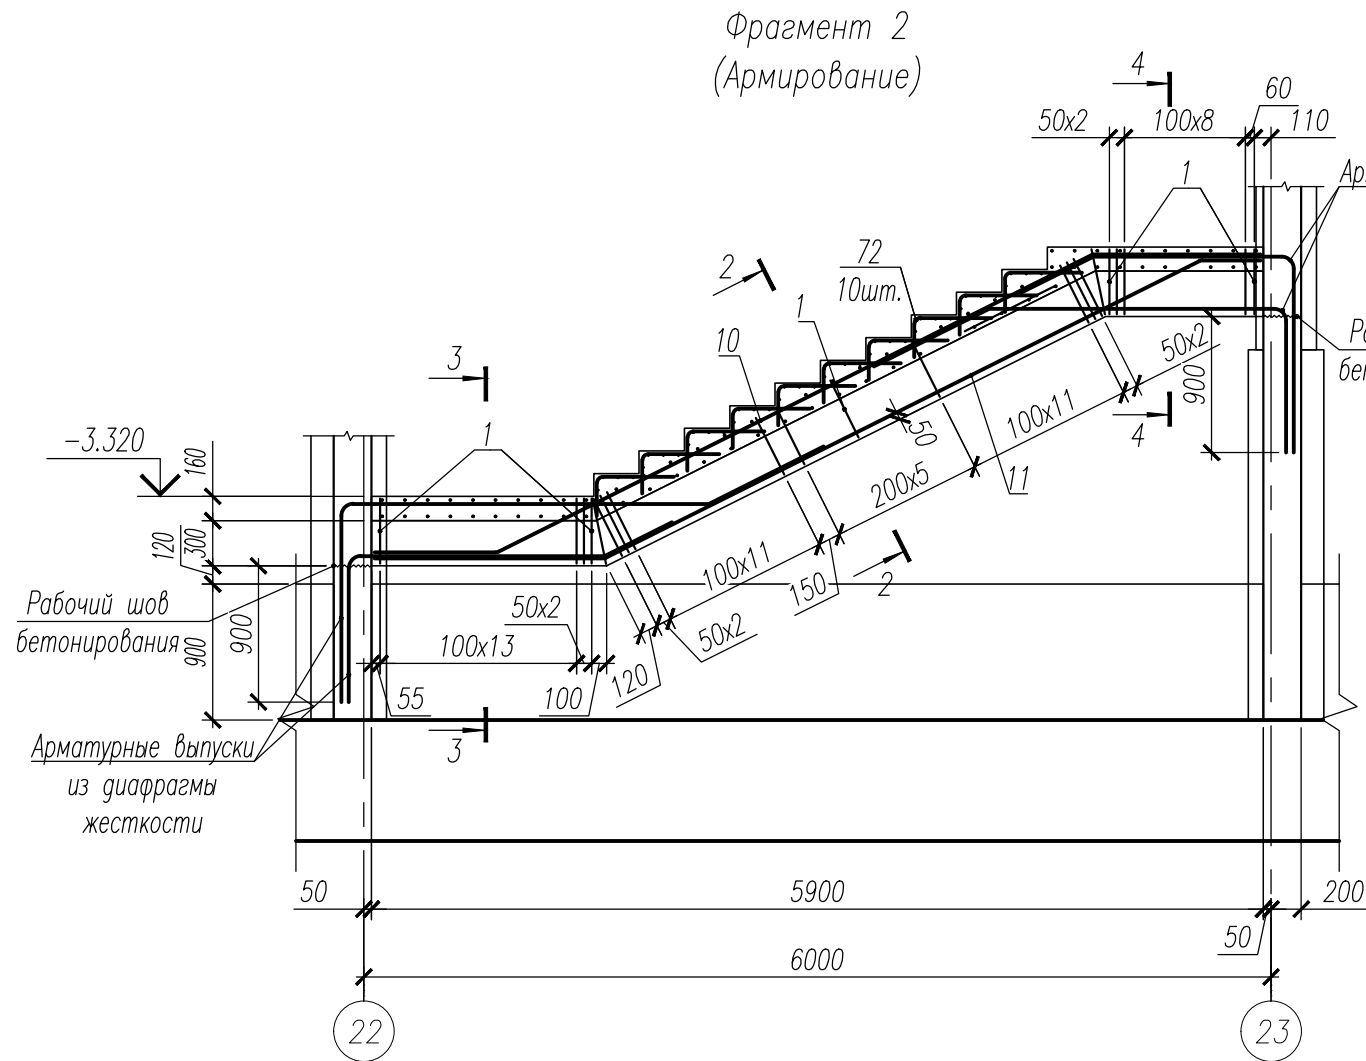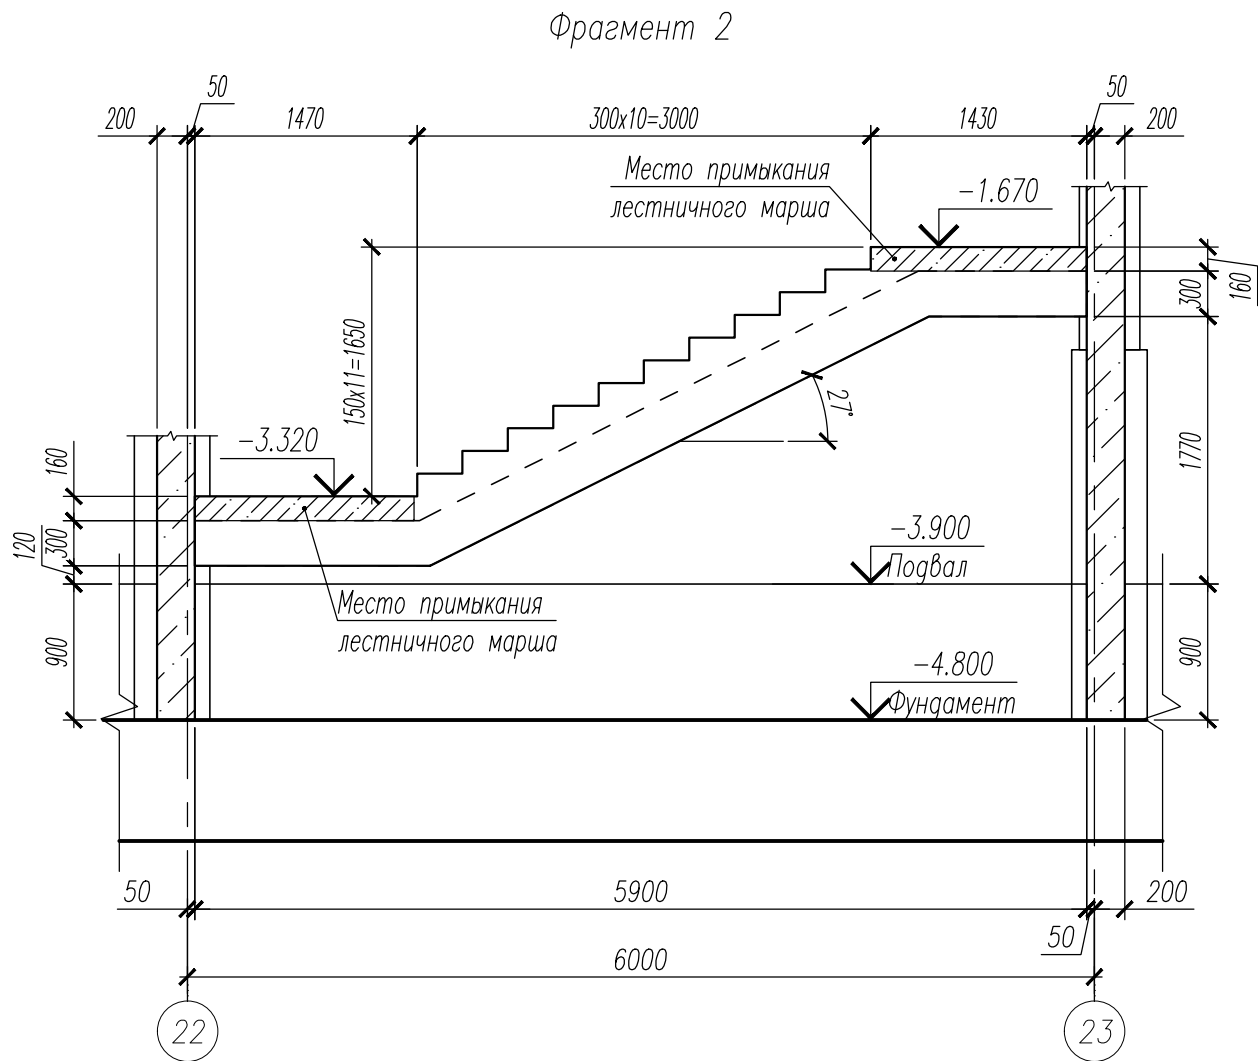


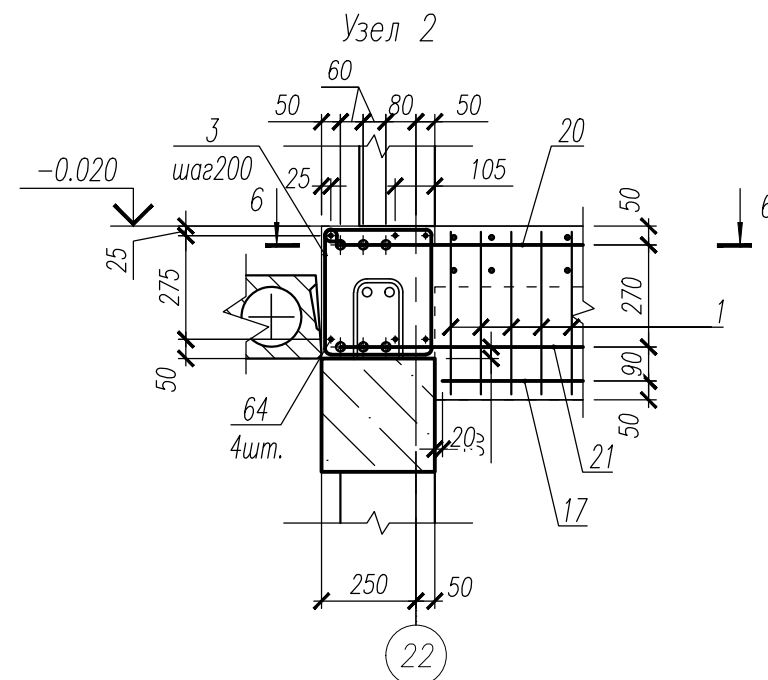
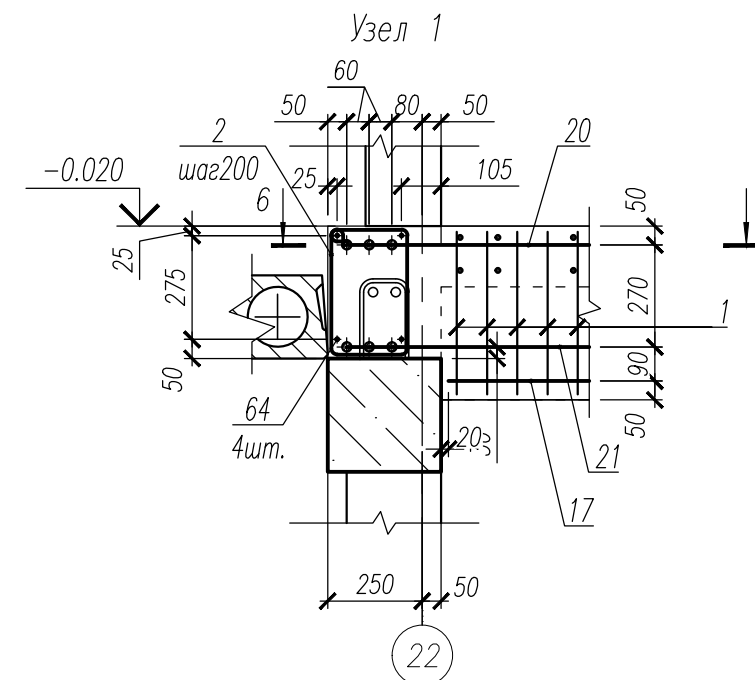
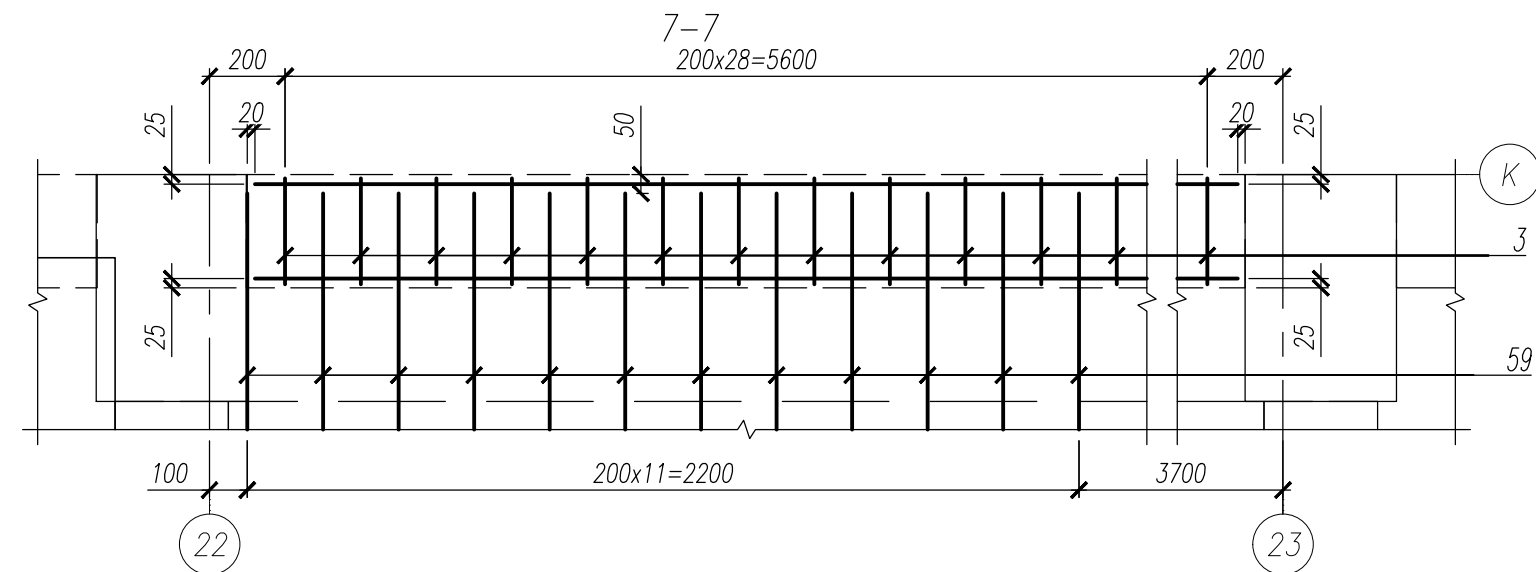
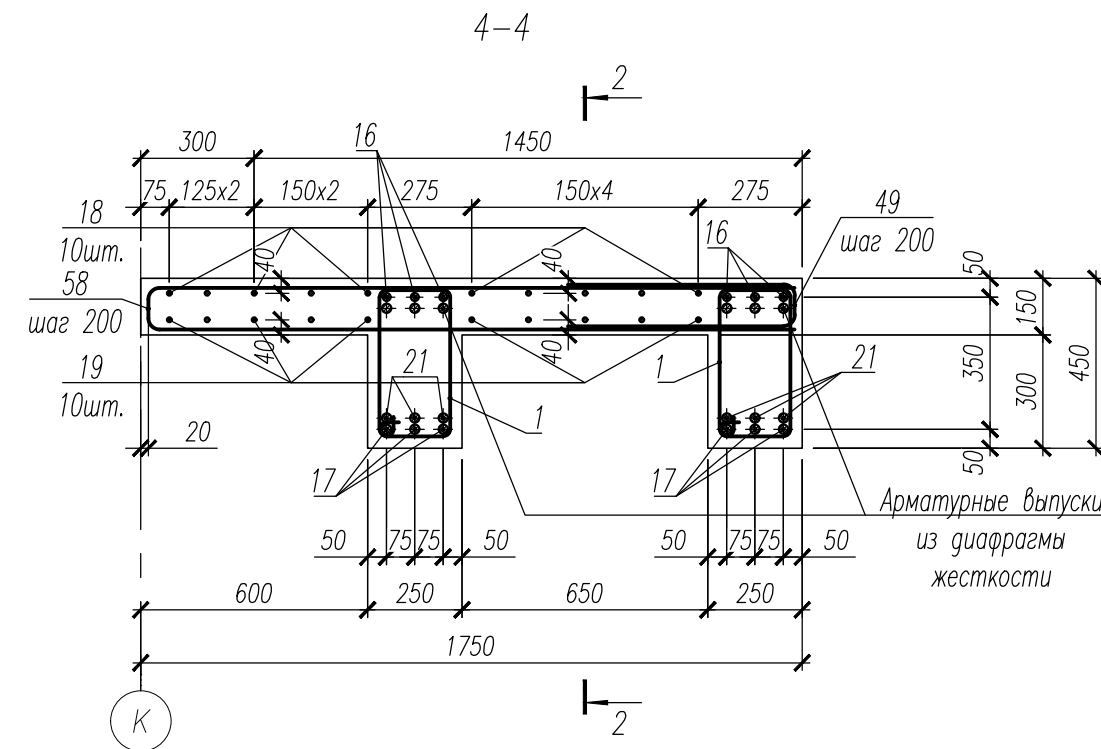
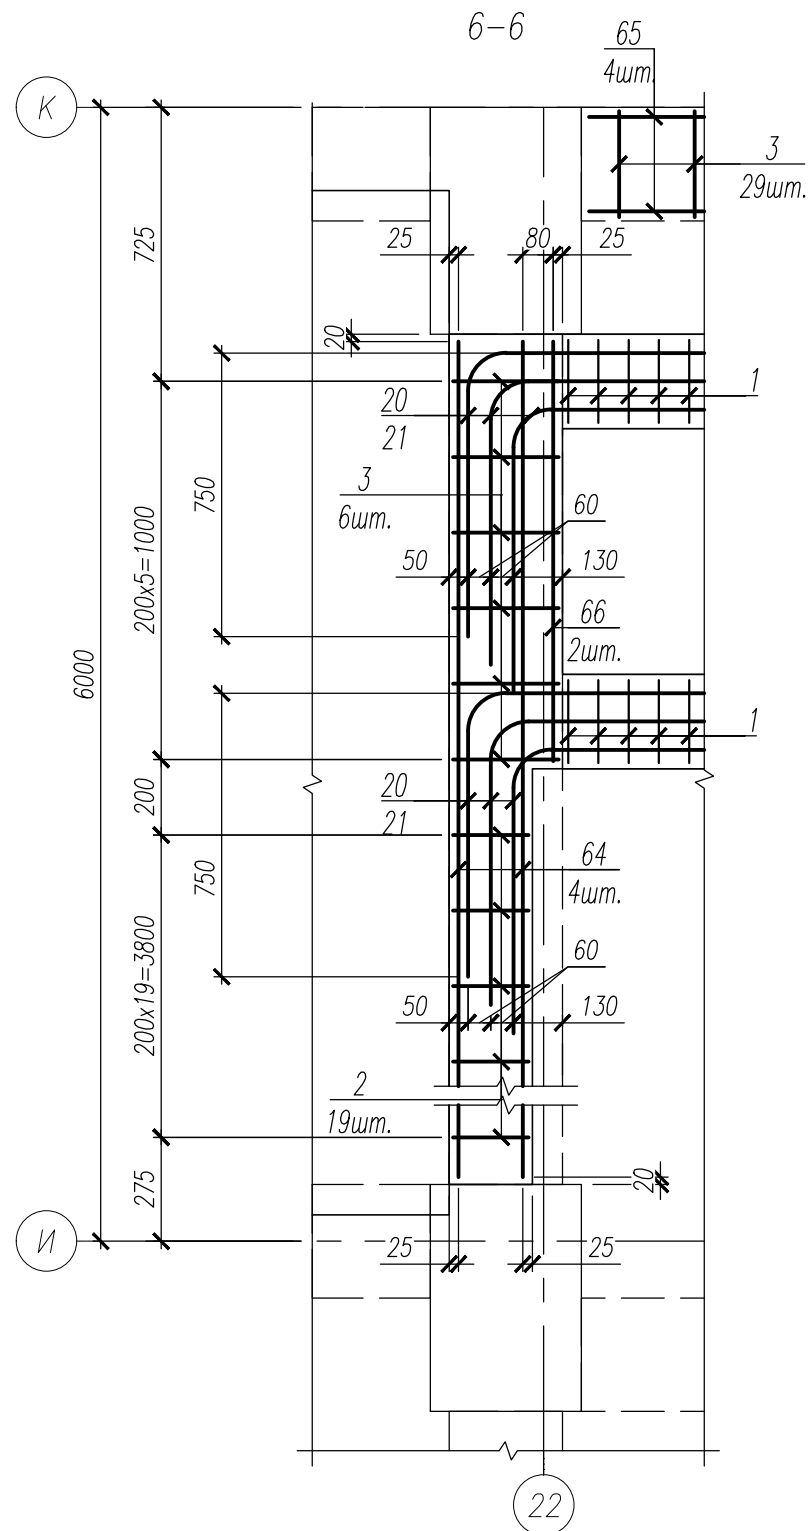
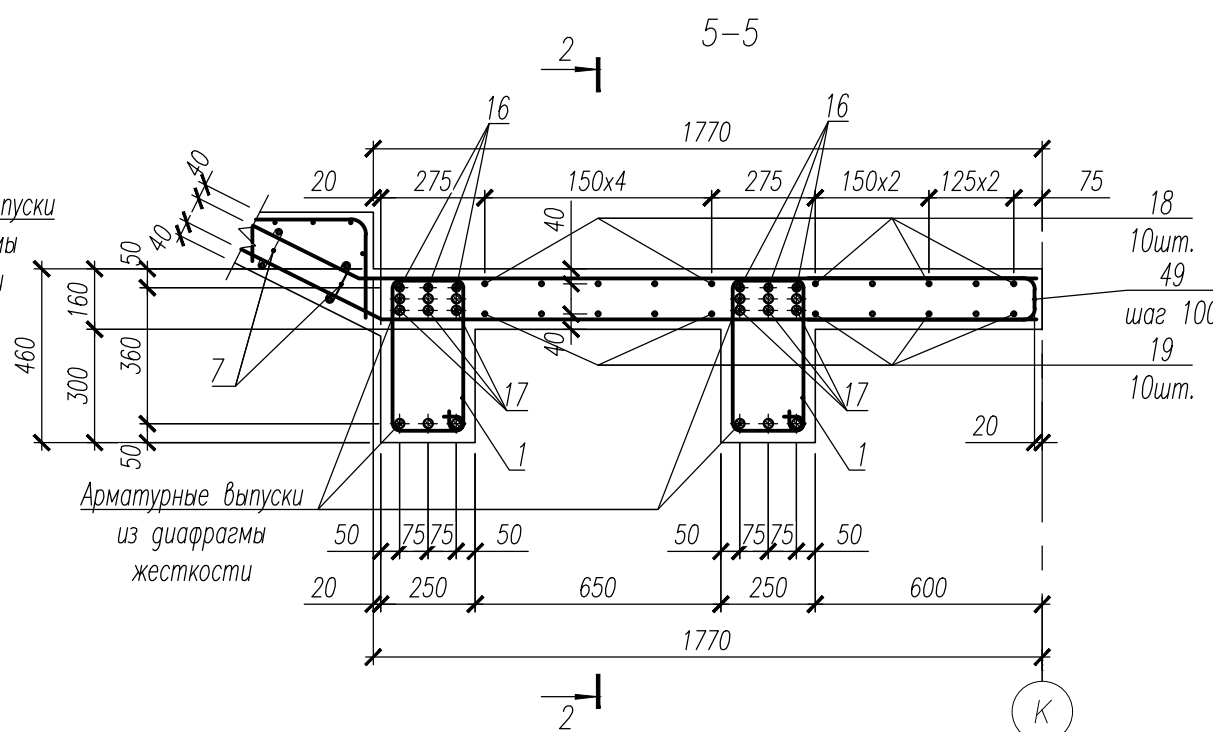
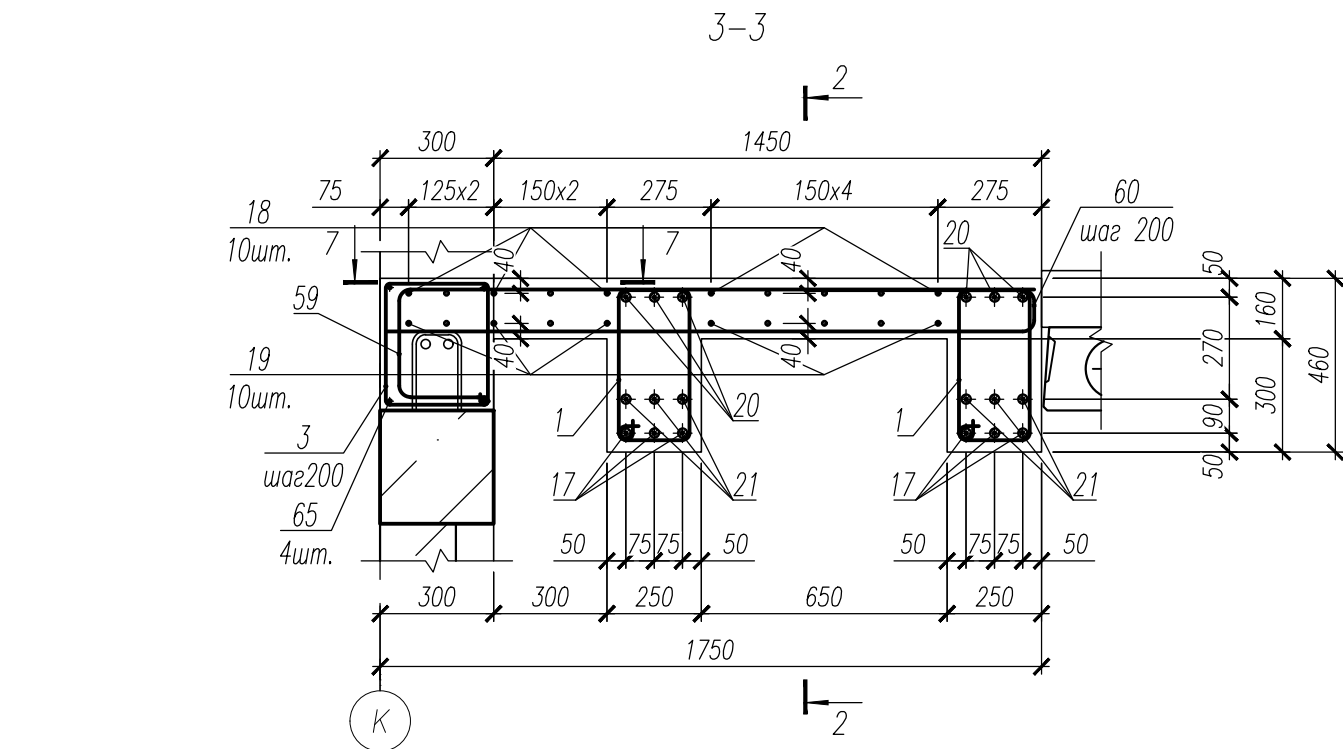
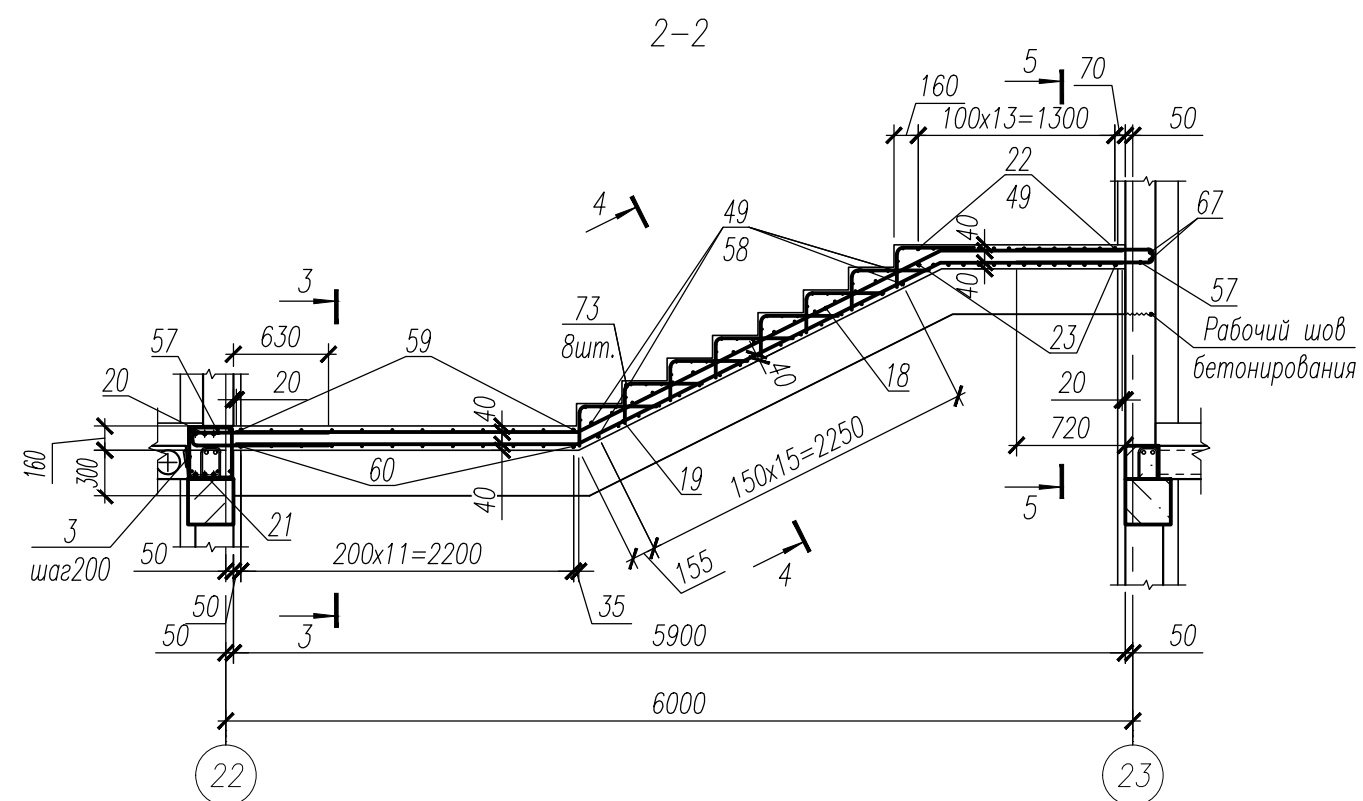
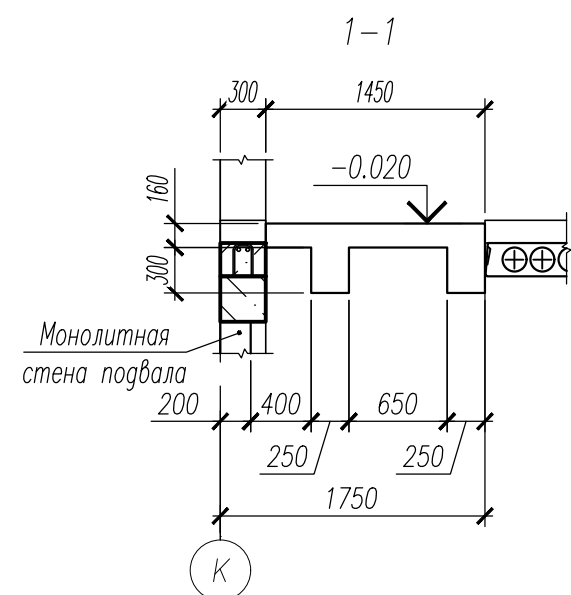
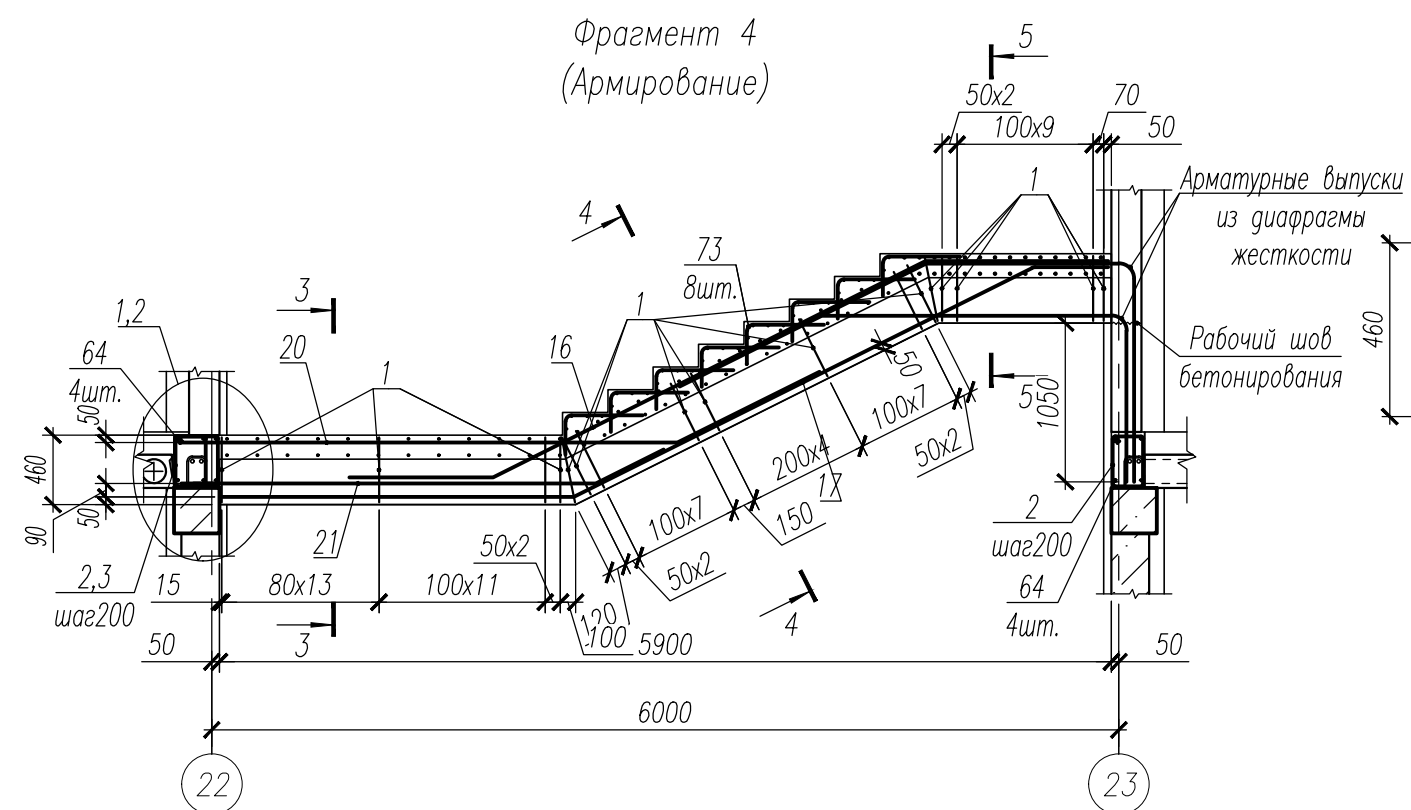
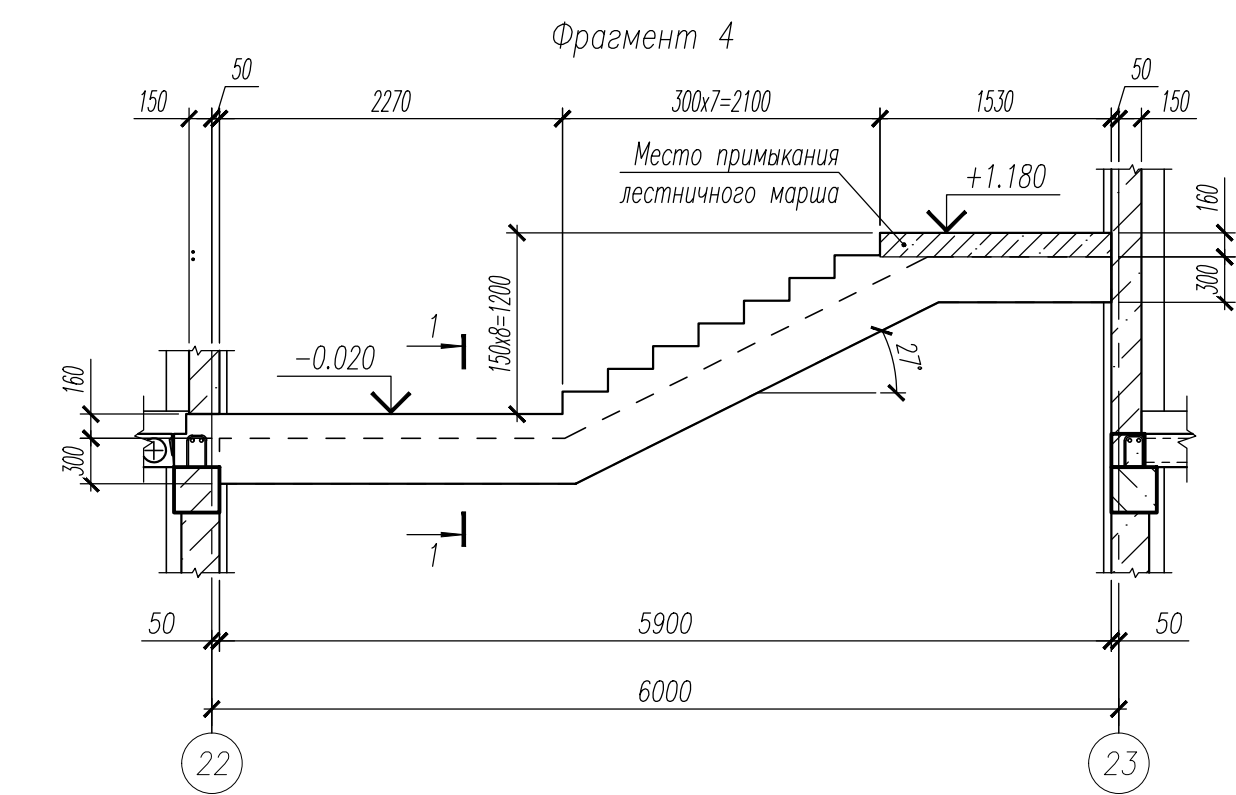
1. Данный лист смотри совместно с листами 26, 28, 30.
2. Спецификация к лестнице 1 смотри лист 43.
3. Ведомость деталей смотри лист 43.
4. Спецификация к лестницеб смотри лист 44.
5. Ведомость расхода стали смотри лист 44.

						НУ_ПОЛИК7/10-2023/04/10-2023 ПР-КЖ2.3-2			
						Взрослая поликлиника на 750 посещений для южной части г.Новый Уренгой, в том числе затраты на проектно-изыскательские работы			
Изм.	Кол.уч.	Лист № док	Погн.	Дата	Секция 3	Стадия	Лист	Листов	
Разраб.	Хойлов			23.04.24		Р	29		
Рук. груп.	Хойлов			23.04.24					
Нач. отд.	Илюткин			23.04.24					
				23.04.24	Фрагмент 2				
Н. контр.	Давыдова			23.04.24					
ГИП	Прокопьев			23.04.24					




1. Данный лист смотри совместно с листами 26, 29.
2. Хомут поз.7 установить с шагом 400x400 в шахматном порядке.
3. Ведомость деталей смотри лист 43.
4. Спецификация к лестницеб смотри лист 44.
5. Ведомость расхода стали смотри лист 44.



						НУ_ПОЛИК7/10-2023/04/10-2023 ПР-КЖ2.3-2				
						Взрослая поликлиника на 750 посещений для южной части г.Новый Уренгой, в том числе затраты на проектно-изыскательские работы				
Изм.	Кол.уч.	Лист	№ док.	Подп.	Дата	Секция 3	Стадия	Лист	Листов	
Разраб.	Хойлов			23.04.24	Р		30			
Рук. групп.	Хойлов			23.04.24						
Нач. отд.	Илюткин			23.04.24	Фрагмент 3					
Н. контр.	Давыдова			23.04.24						
ГИП	Прокопьев			23.04.24						




1. Данный лист смотри совместно с листами 26, 32.
2. Хомут поз.7 установить с шагом 400х400 в шахматном порядке.
3. Ведомость деталей смотри лист 43.
4. Спецификация к лестницам смотри лист 44.
5. Ведомость расхода стали смотри лист 44.

						НУ_ПОЛИК7/10-2023/04/10-2023 ПР-КЖ2.3-2			
						Взрослая поликлиника на 750 посещений для южной части г.Новый Уренгой, в том числе затраты на проектно-изыскательские работы			
Изм.	Кол.уч.	Лист № док.	Погн.	Дата	Секция 3	Стадия	Лист	Листов	
Разраб.	Хойлов			23.04.24		Р	31		
Рук. груп.	Хойлов			23.04.24					
Нач. отд.	Илюткин			23.04.24					
				23.04.24	Фрагмент 4				
Н. контр.	Давыдова			23.04.24					
ГИП	Прокопьев			23.04.24					


Фрагмент 5

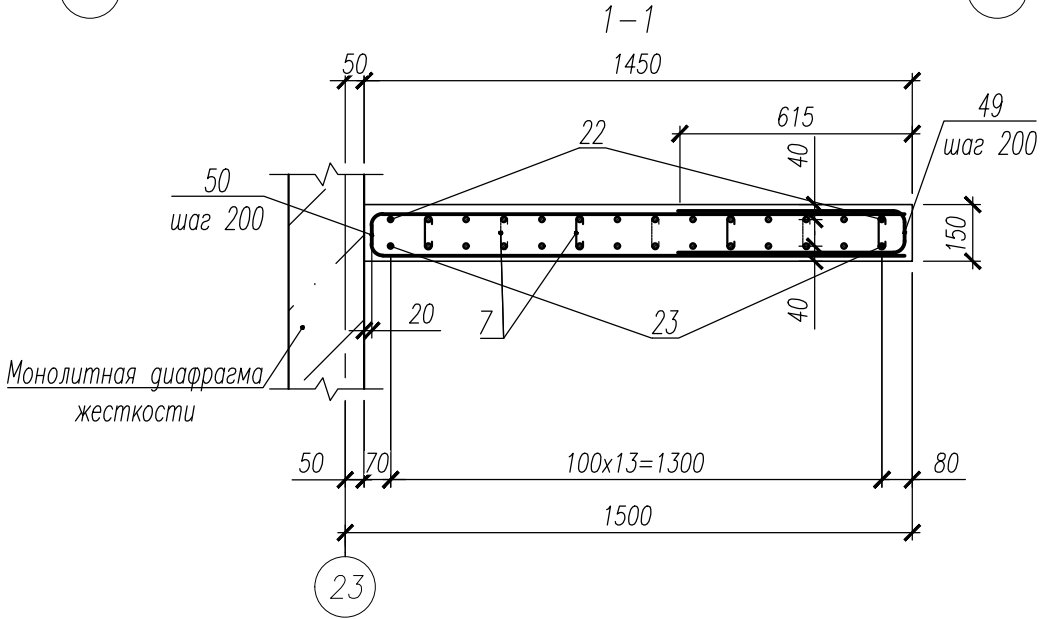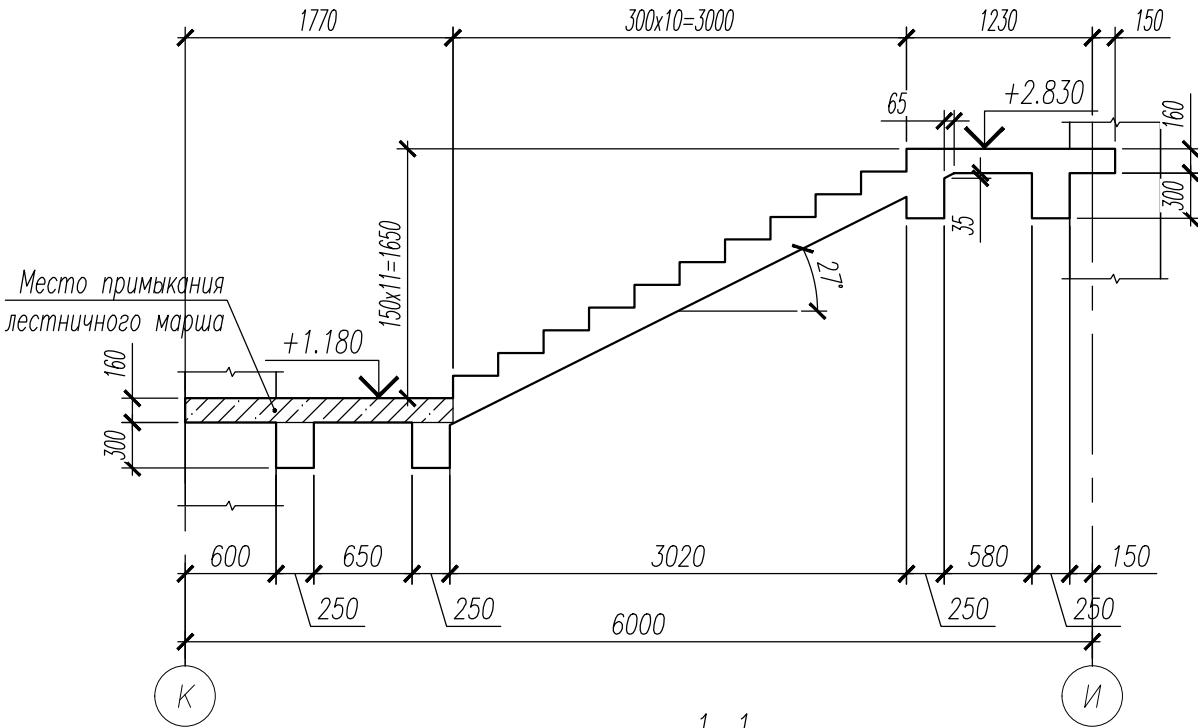


2-2

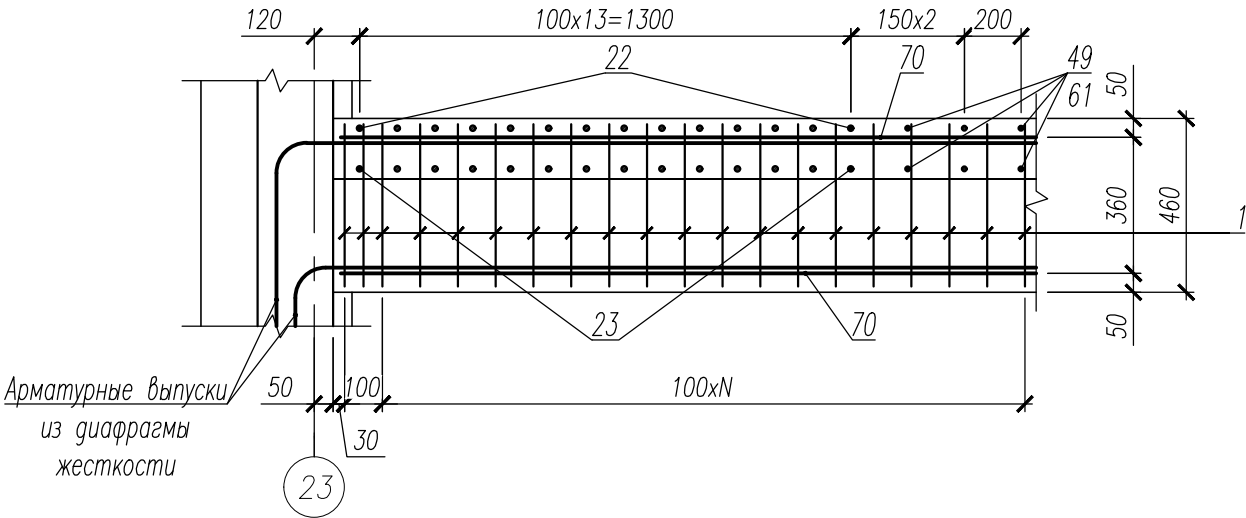



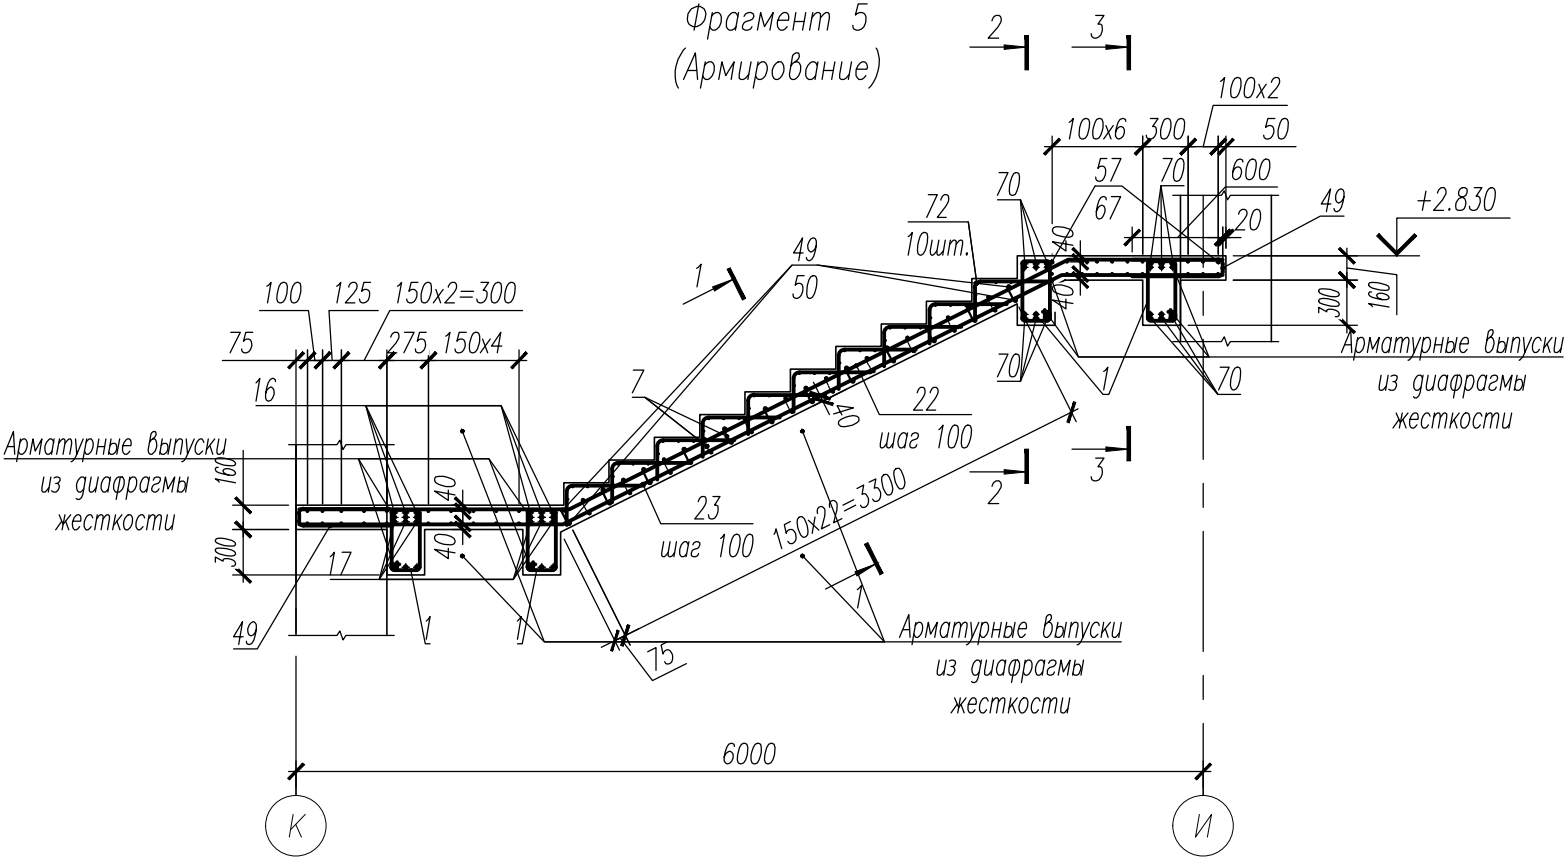

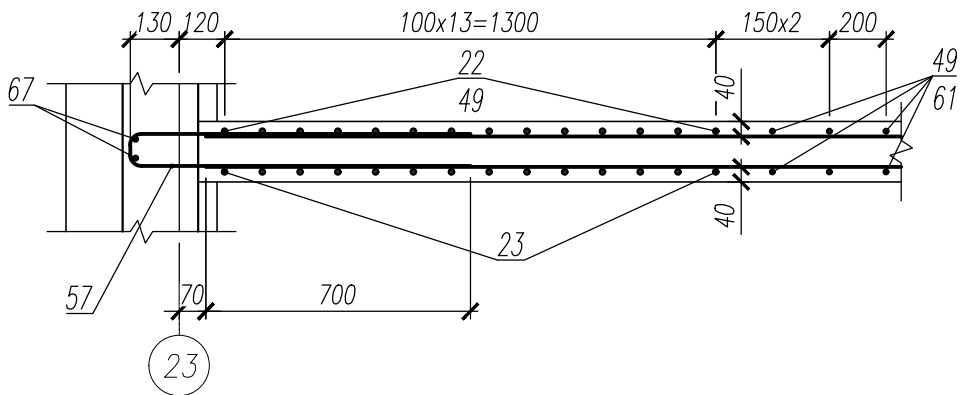

Фрагмент 5
(Армирование)



3-3





1. Данный лист смотри совместно с листами 26, 31, 33.
2. Хомут поз.7 установить с шагом 400x400 в шахматном порядке.
3. Ведомость деталей смотри лист 43.
4. Спецификация к лестницеб смотри лист 44.
5. Ведомость расхода стали смотри лист 44.


						НУ_ПОЛИК7/10-2023/04/10-2023 ПР-КЖ2.3-2			
						Взрослая поликлиника на 750 посещений для южной части г.Новый Уренгой, в том числе затраты на проектно-изыскательские работы			
Изм.	Кол.уч.	Лист	№ док.	Подп.	Дата	Секция 3	Стадия	Лист	Листов
Разраб.	Хойлов				23.04.24		Р	32	
Рук. груп.	Хойлов				23.04.24				
Нач. отд.	Илюткин				23.04.24				
					23.04.24	Фрагмент 5			
Н. контр.	Давыдова				23.04.24				
ГИП	Прокопьев				23.04.24				




Фрагмент 6

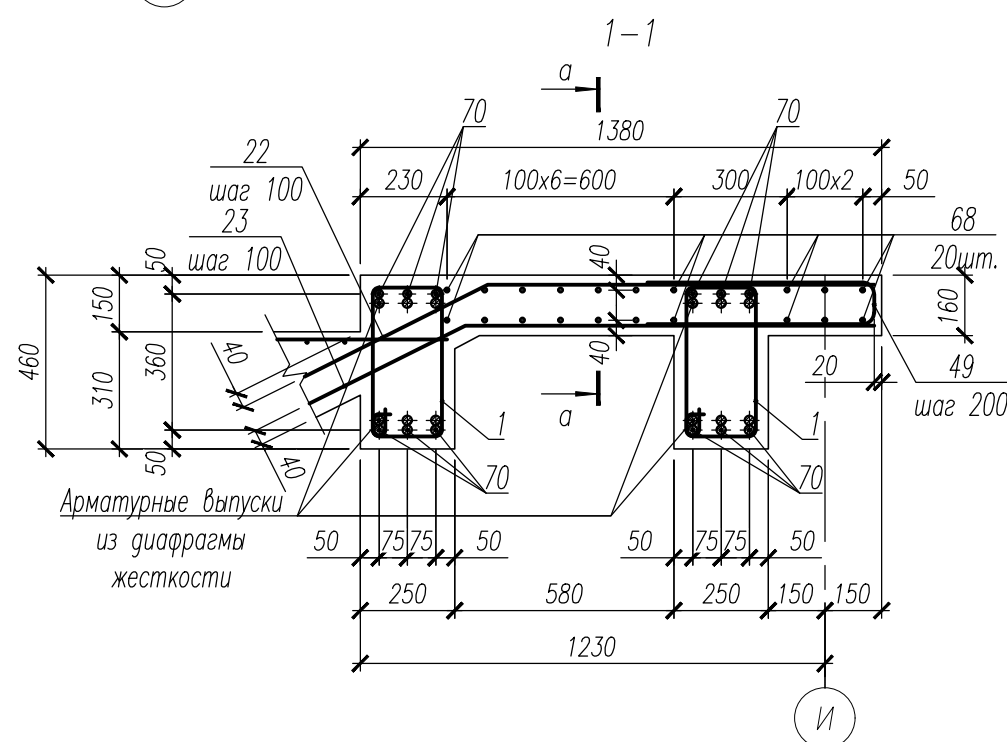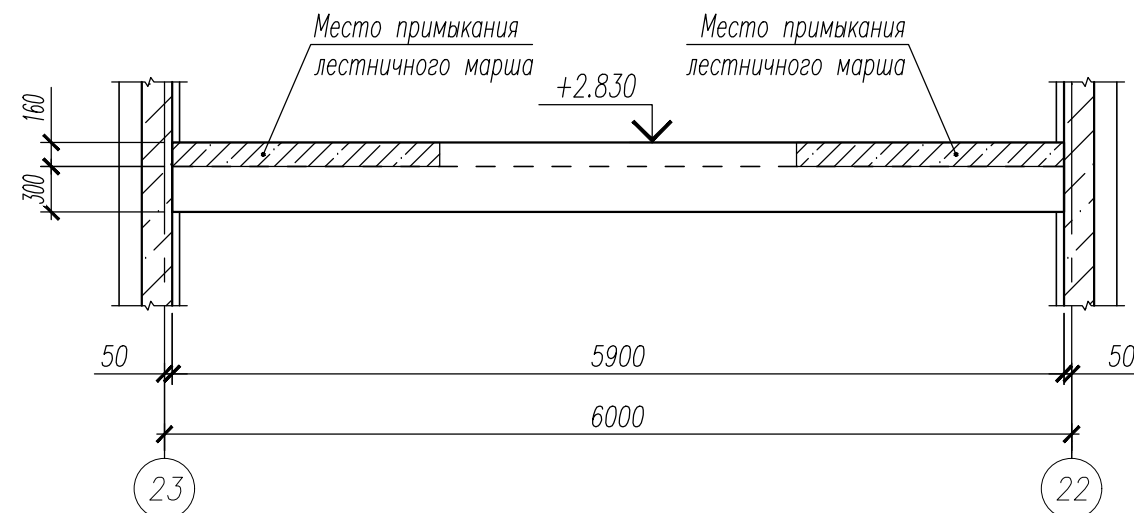



2-2

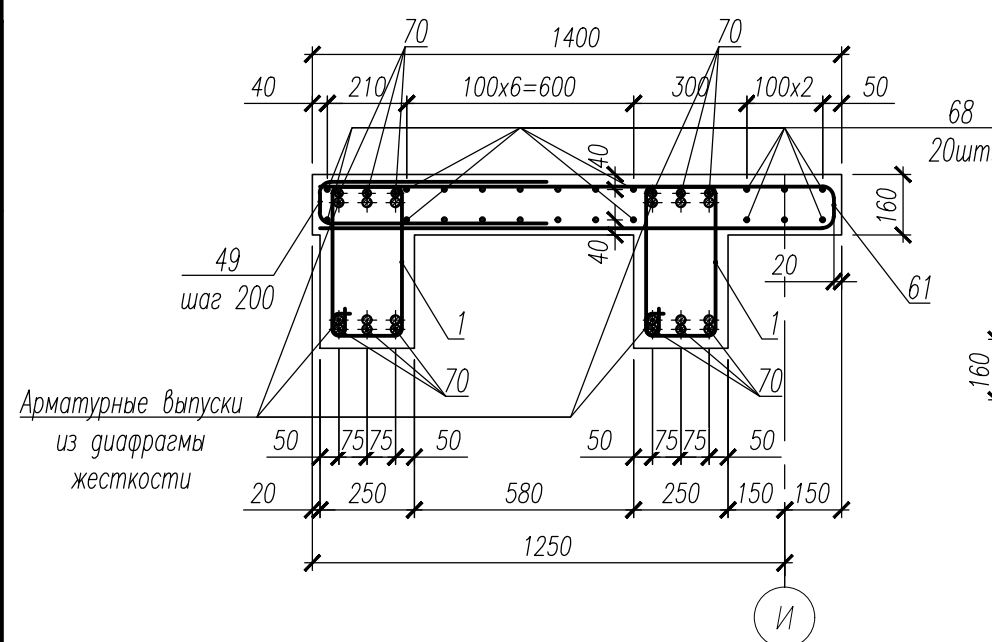

а-а

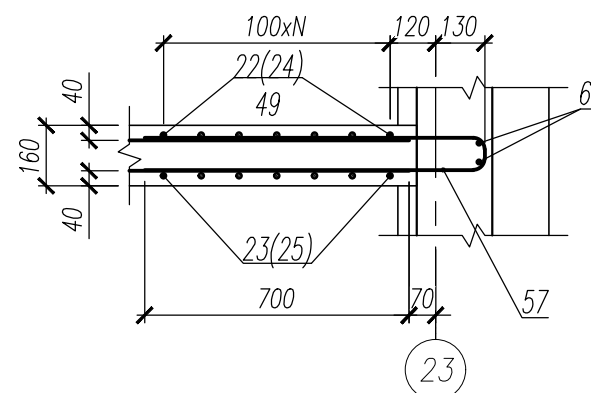


Фрагмент 6
Армирование.

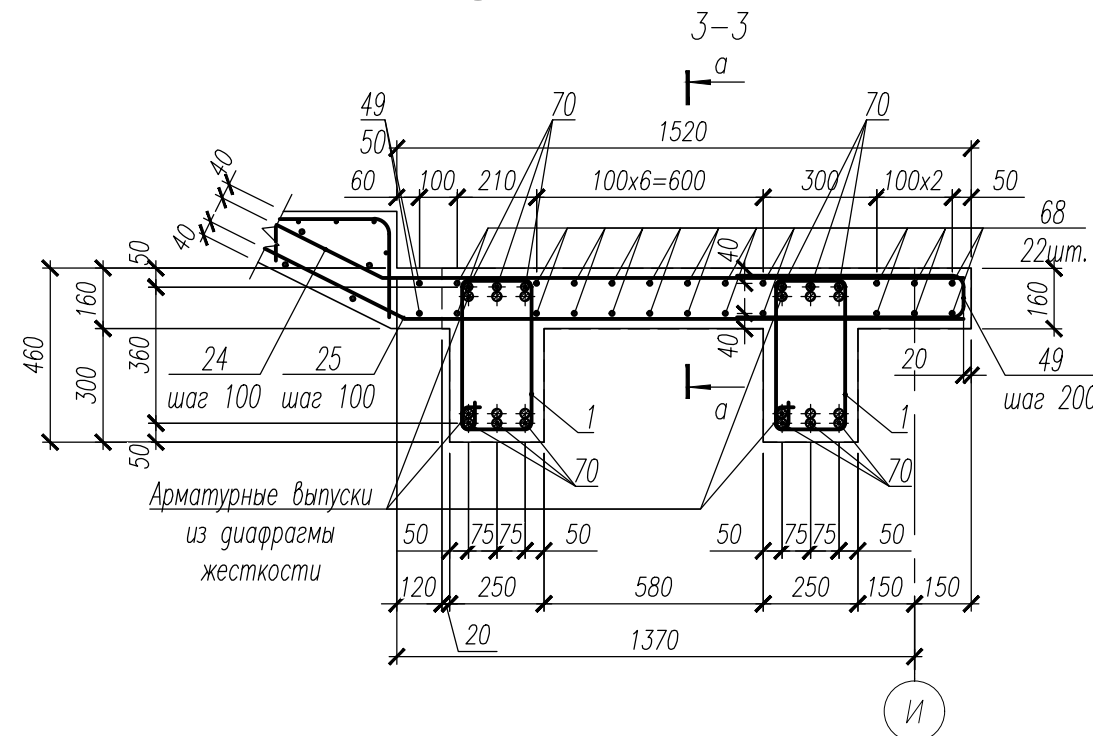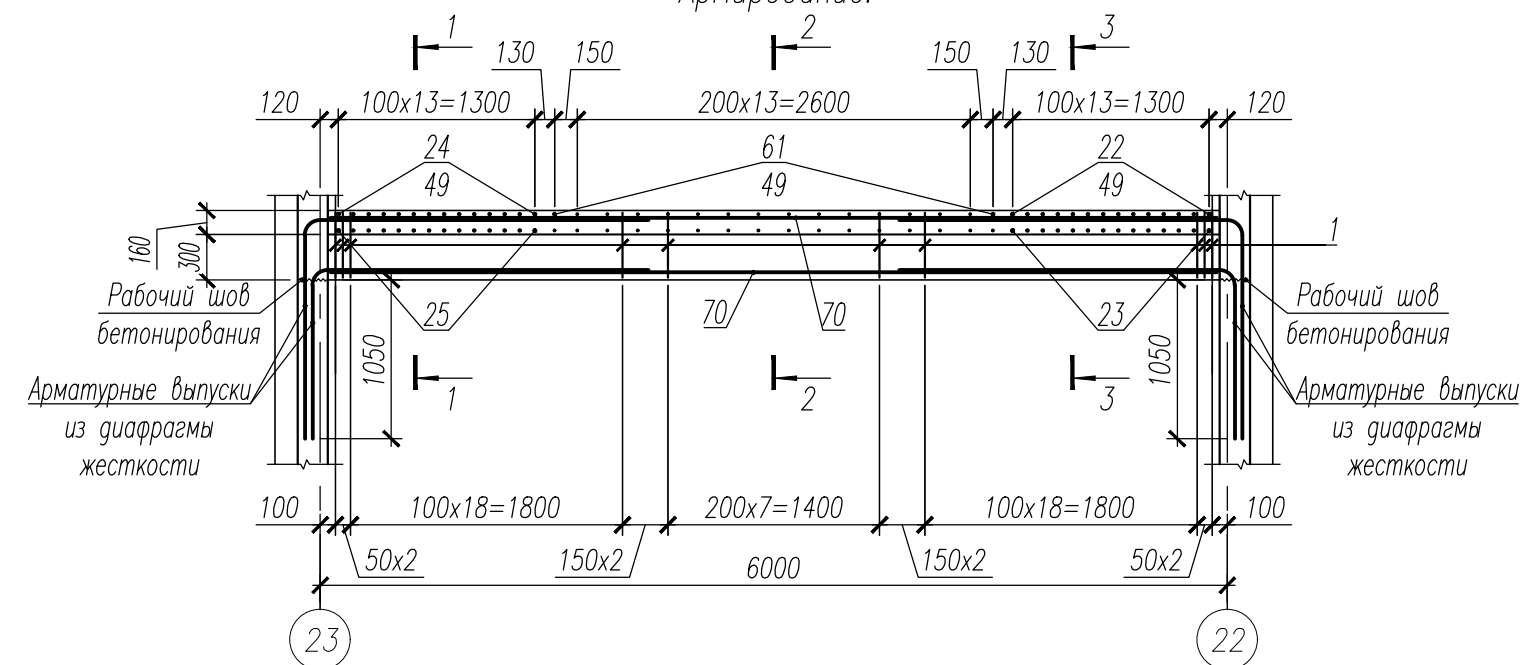


1. Данный лист смотри совместно с листами 26, 32, 34.
2. Ведомость деталей смотри лист 43.
3. Спецификация к лестницеб смотри лист 44.
4. Ведомость расхода стали смотри лист 44.

Изм.						НУ_ПОЛИК7/10-2023/04/10-2023 ПР-КЖ2.3-2			
Разраб.						Взрослая поликлиника на 750 посещений для южной части г.Новый Уренгой, в том числе затраты на проектно-изыскательские работы			
Рук. груп.						Секция 3			
Нач. отд.						Р			
Н. контр.						Фрагмент 6			
ГИП						СТАДИЯ			
						Лист			
						Листов			
						Р			
						33			
						23.04.24			
						23.04.24			
Фрагмент 7

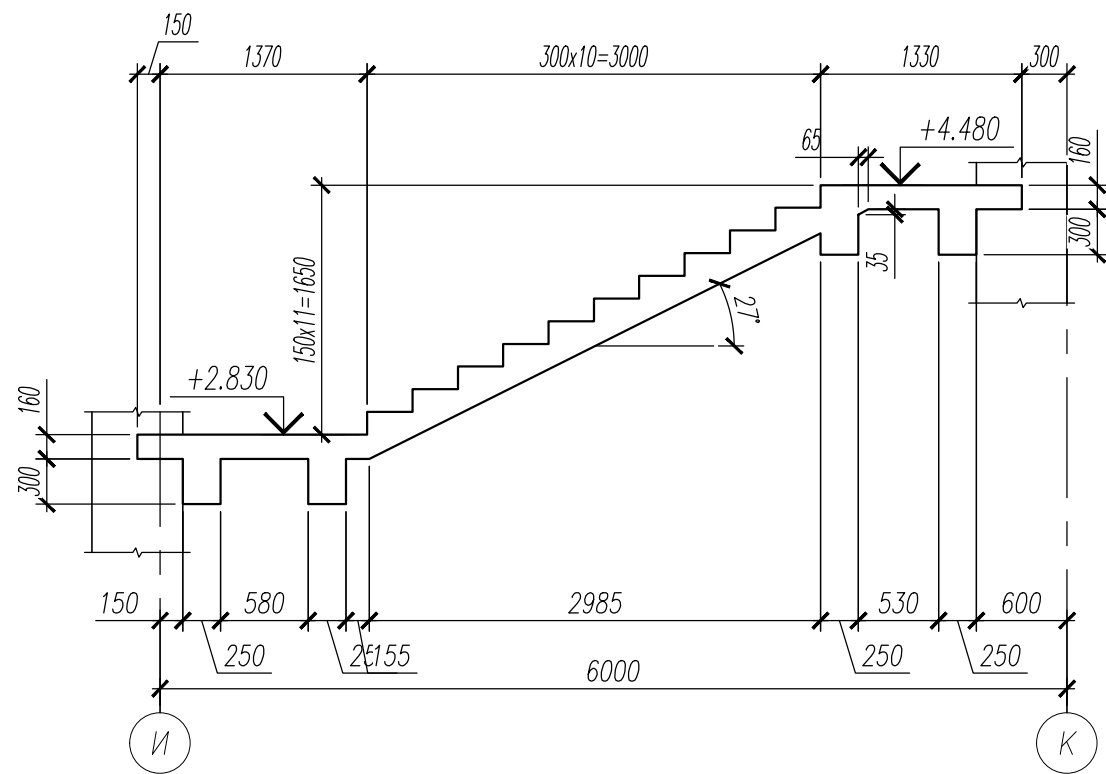

Фрагмент 7
(Армирование)

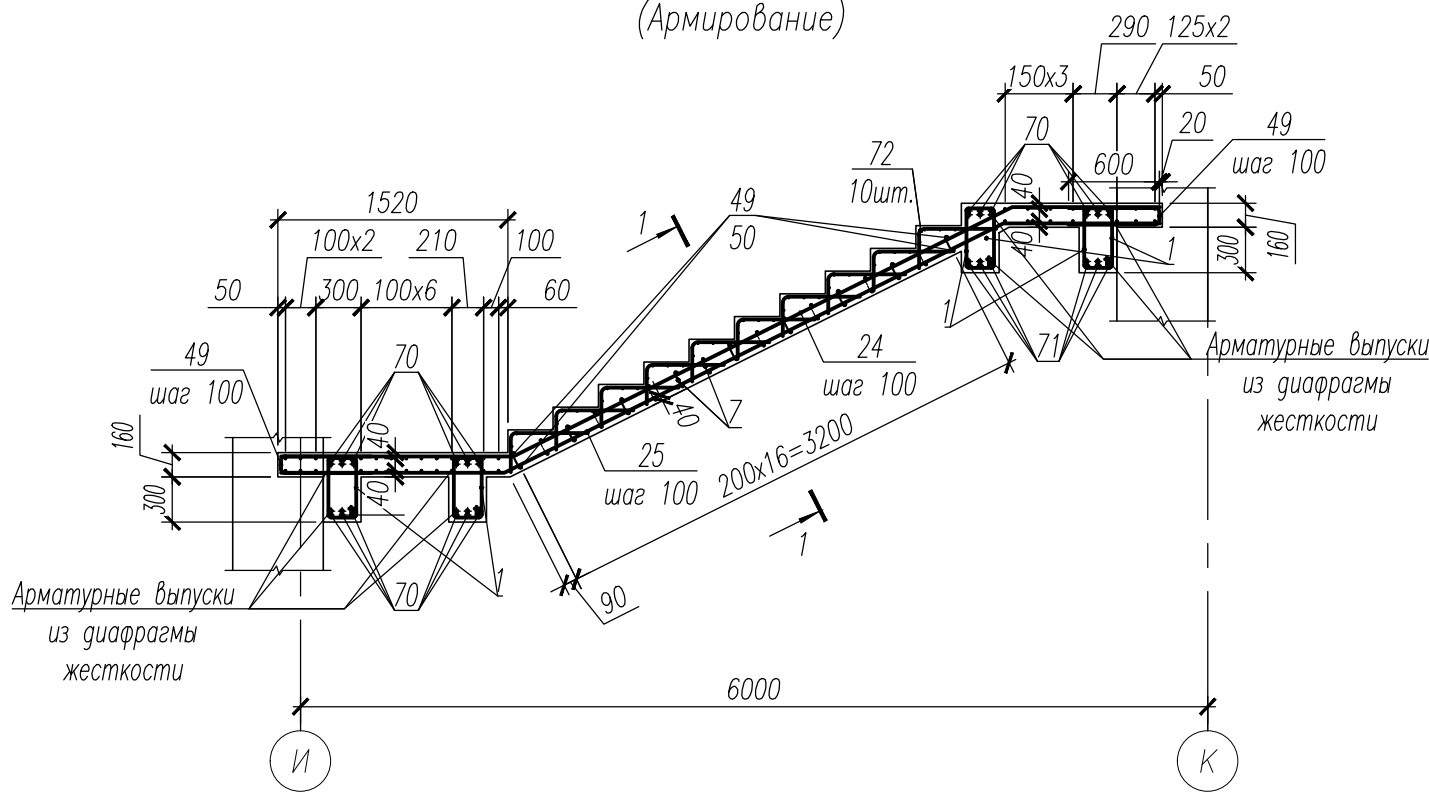


1-1

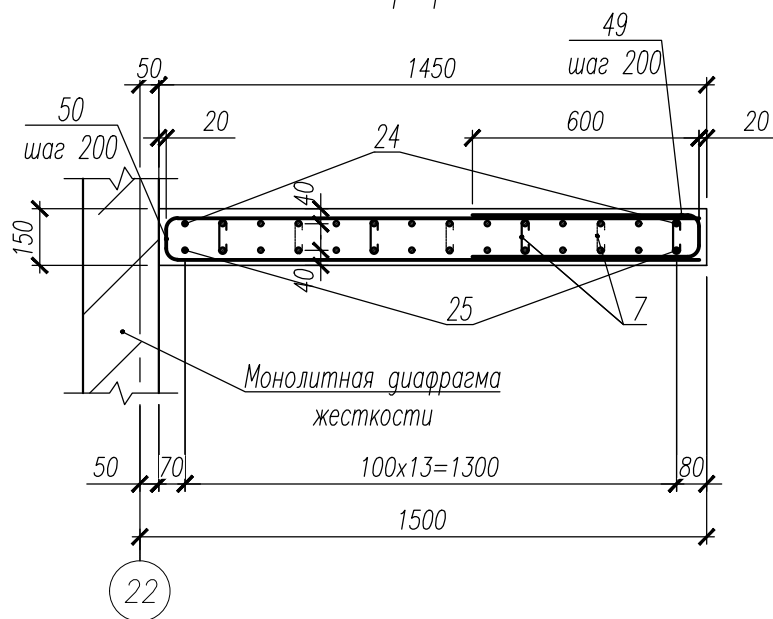



1. Данный лист смотри совместно с листами 26, 33, 35.
2. Хомут поз.7 установить с шагом 400x400 в шахматном порядке.
3. Ведомость деталей смотри лист 43.
4. Спецификация к лестницеб смотри лист 44.
5. Ведомость расхода стали смотри лист 44.

Инв. N подл.	Подпись и дата	Взам. инв. N
159		


НУ_ПОЛИК7/10-2023/04/10-2023 ПР-КЖ2.3-2					
Взрослая поликлиника на 750 посещений для южной части г.Новый Уренгой, в том числе затраты на проектно-изыскательские работы					
Изм.	Кол.уч.	Лист	№ док.	Погн.	Дата
Разраб.	Хойлов				23.04.24
Рук. груп.	Хойлов				23.04.24
Нач. отд.	Илюткин				23.04.24
Н. контр.	Давыдова				23.04.24
ГИП	Прокопьев				23.04.24
Секция 3				Стадия	Лист
Фрагмент 7				Р	34

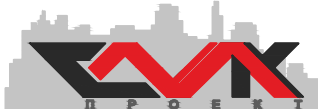




Фрагмент 8

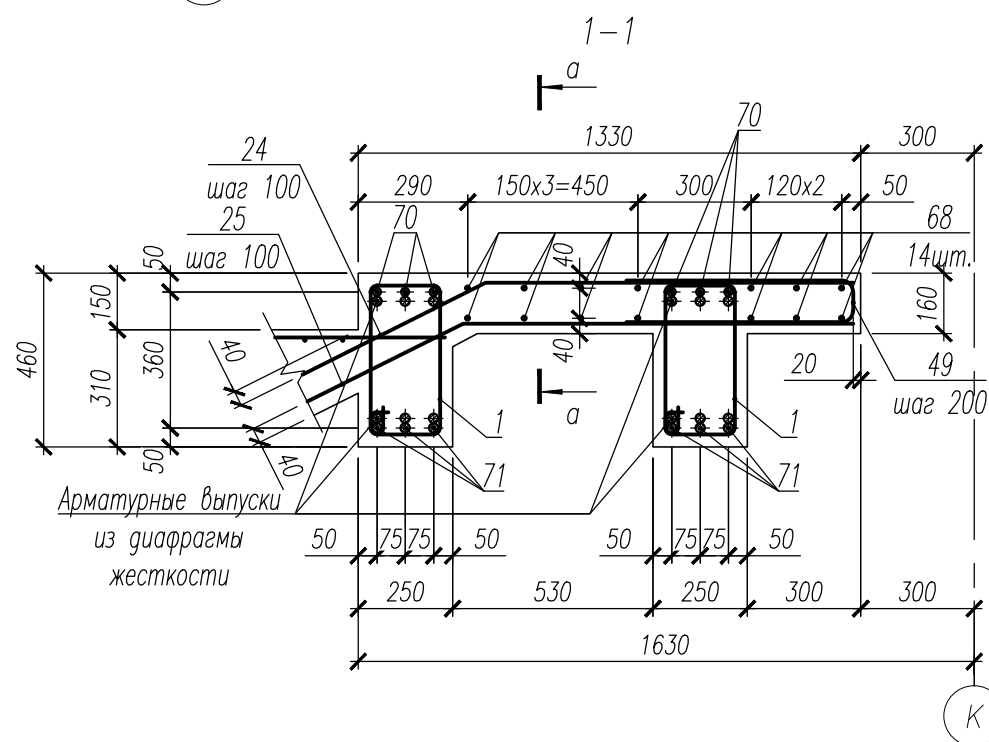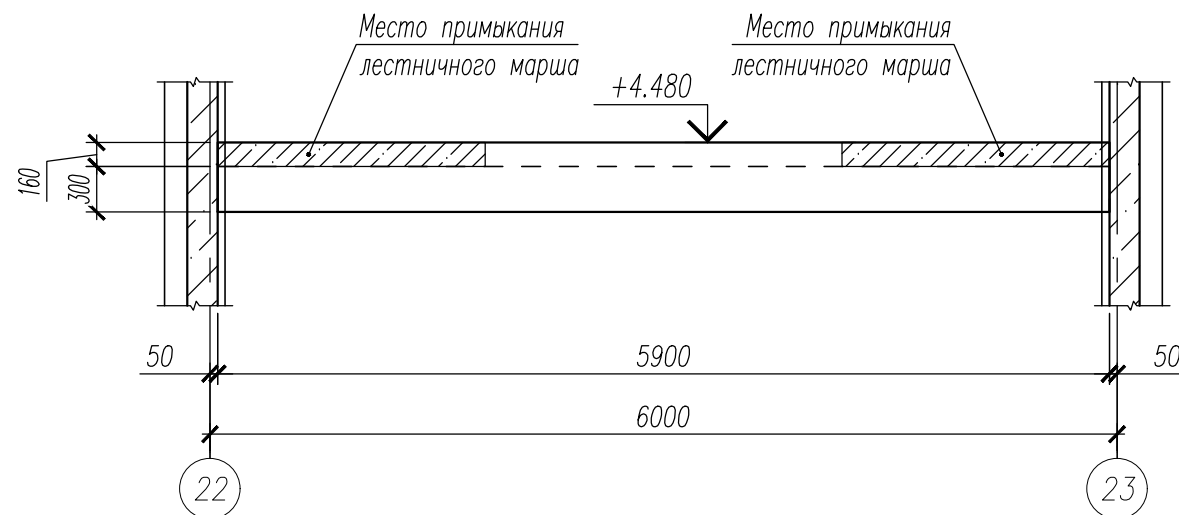

2-2

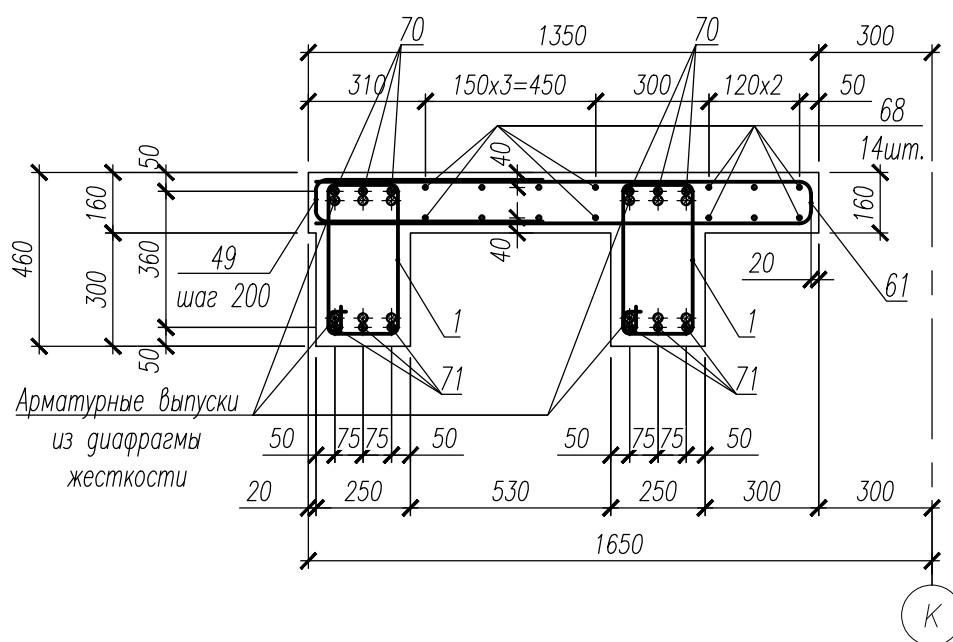




a-a

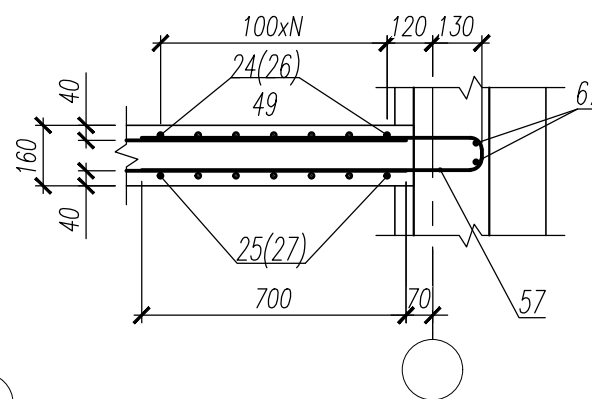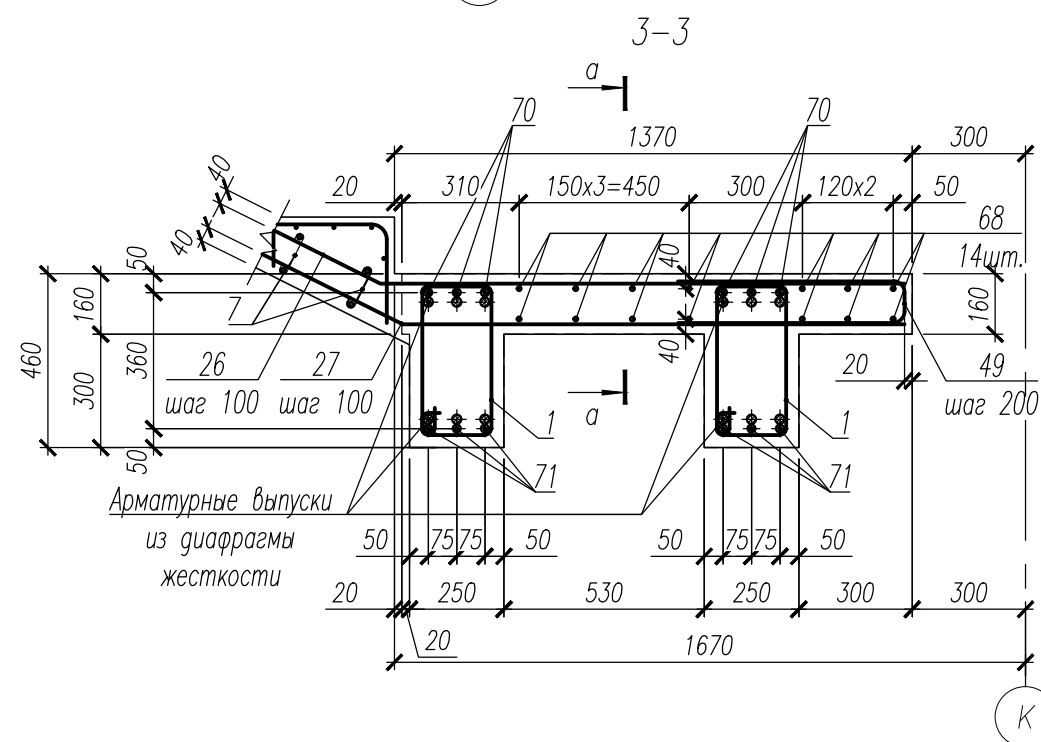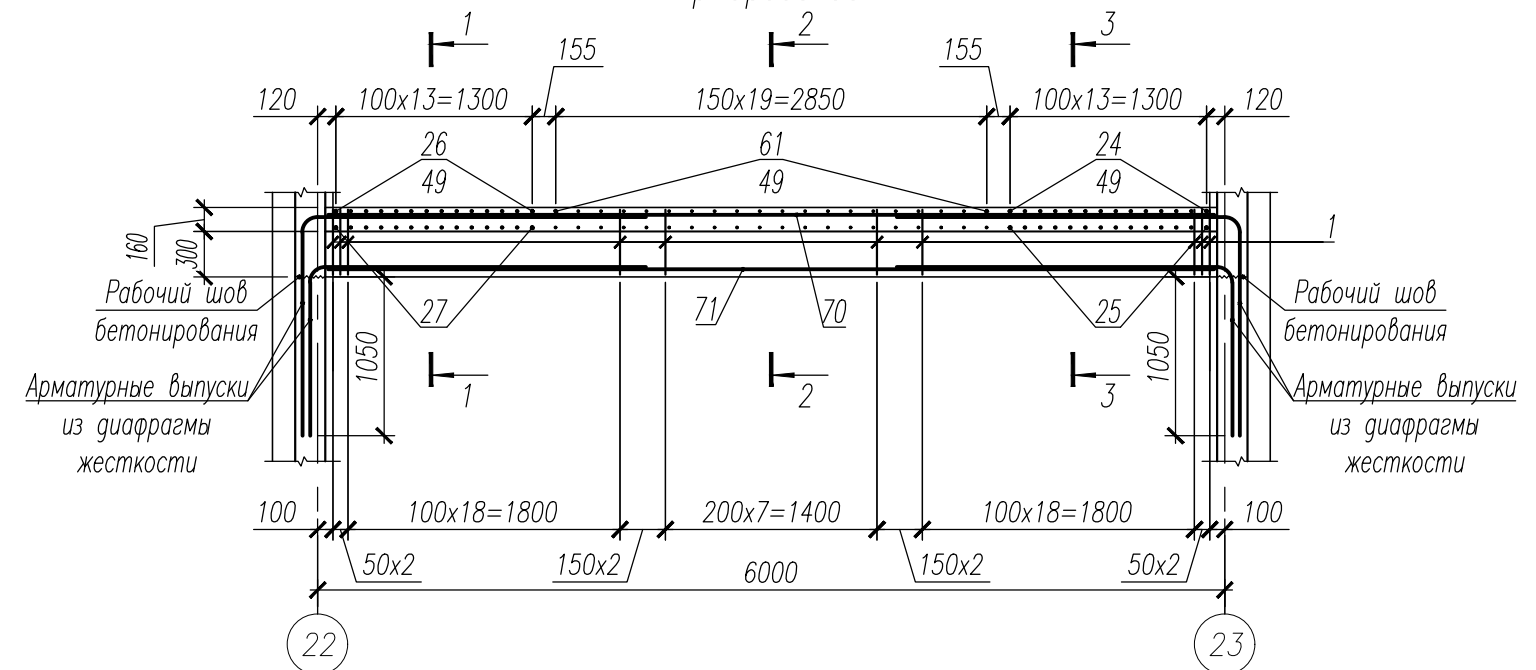Фрагмент 8
Армирование.


1. Данный лист смотри совместно с листами 26, 34, 36.
2. Хомут поз.7 установить с шагом 400x400 в шахматном порядке.
3. Ведомость деталей смотри лист 43.
4. Спецификация к лестницеб смотри лист 44.
5. Ведомость расхода стали смотри лист 44.


НУ_ПОЛИК7/10-2023/04/10-2023 ПР-КЖ2.3-2					
Взрослая поликлиника на 750 посещений для южной части г.Новый Уренгой, в том числе затраты на проектно-изыскательские работы					
Изм.	Кол.уч.	Лист	№ док.	Погн.	Дата
Разраб.	Хойлов				23.04.24
Рук. груп.	Хойлов				23.04.24
Нач. отд.	Илюткин				23.04.24
Н. контр.	Давыдова				23.04.24
ГИП	Прокопьев				23.04.24
Секция 3				Стадия	Лист
Фрагмент 8				Р	35




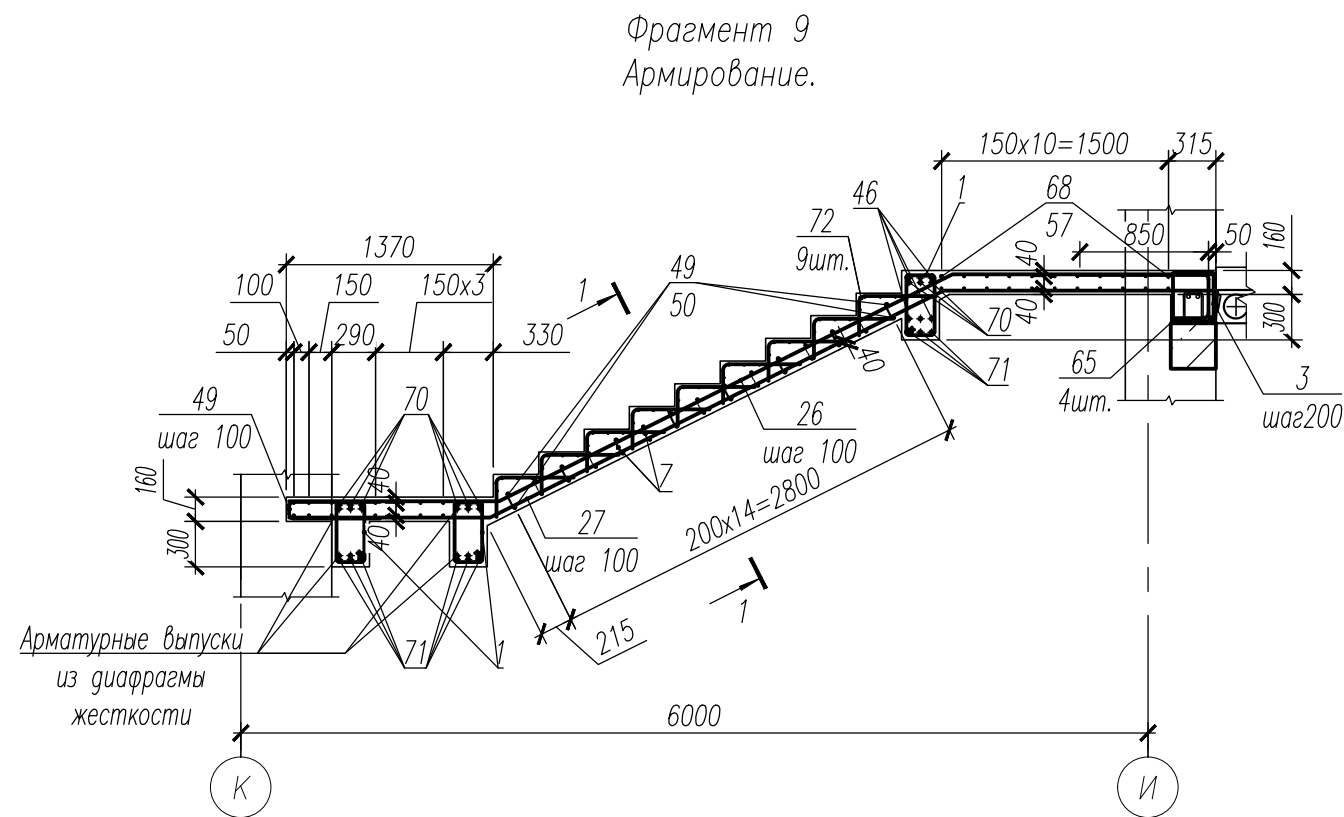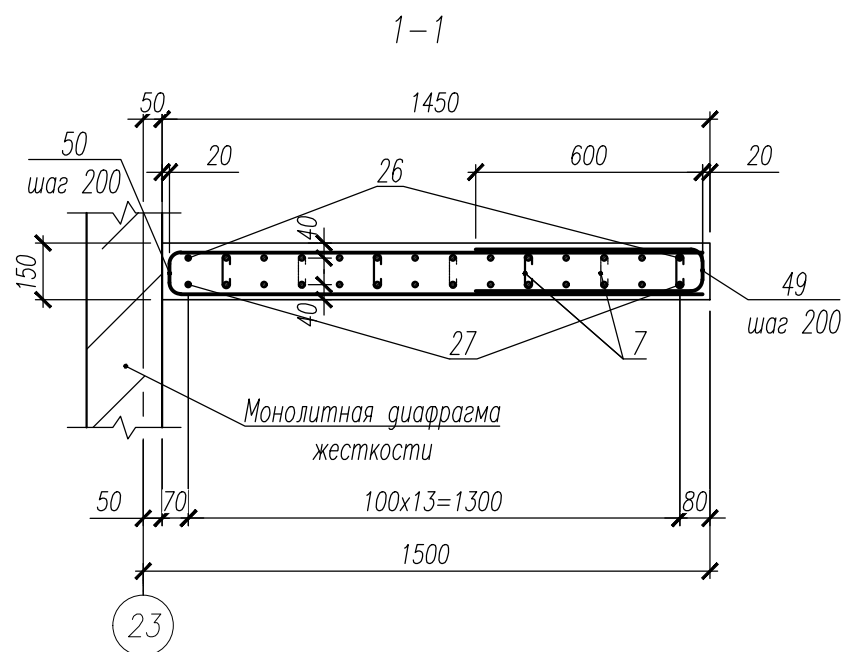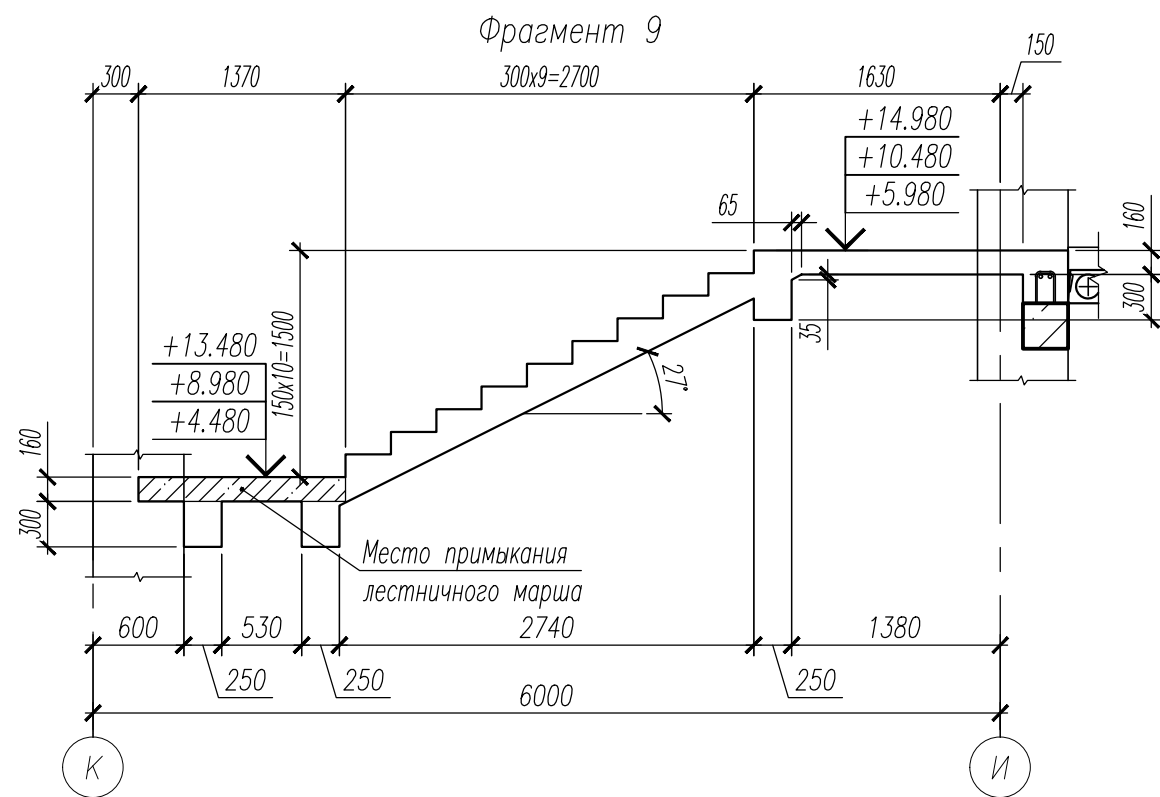


1. Данный лист смотри совместно с листами 26, 35, 37.
2. Хомут поз.7 установить с шагом 400x400 в шахматном порядке.
3. Ведомость деталей смотри лист 43.
4. Спецификация к лестницеб смотри лист 44.
5. Ведомость расхода стали смотри лист 44.

						НУ_ПОЛИК7/10-2023/04/10-2023 ПР-КЖ2.3-2			
						Взрослая поликлиника на 750 посещений для южной части г.Новый Уренгой, в том числе затраты на проектно-изыскательские работы			
Изм.	Кол.уч.	Лист	№ док.	Погр.	Дата	Секция 3	Стадия	Лист	Листов
Разраб.	Хойлов				23.04.24		Р	36	
Рук. груп.	Хойлов				23.04.24				
Нач. отд.	Илюткин				23.04.24	Фрагмент 9			
					23.04.24				
Н. контр.	Давыдова				23.04.24				
ГИП	Прокопьев				23.04.24				


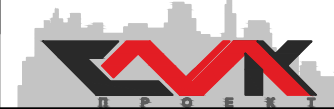


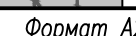


Фрагмент 11






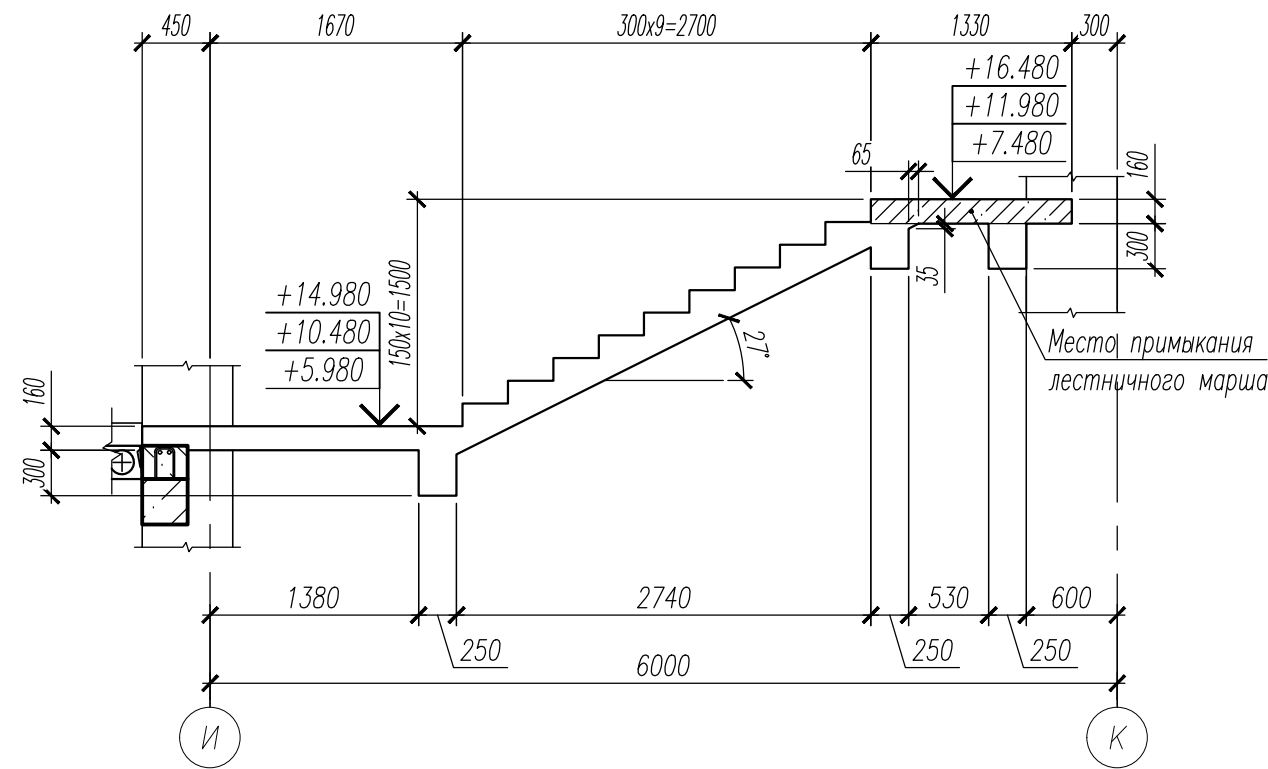


Фрагмент 11
(Армирование)

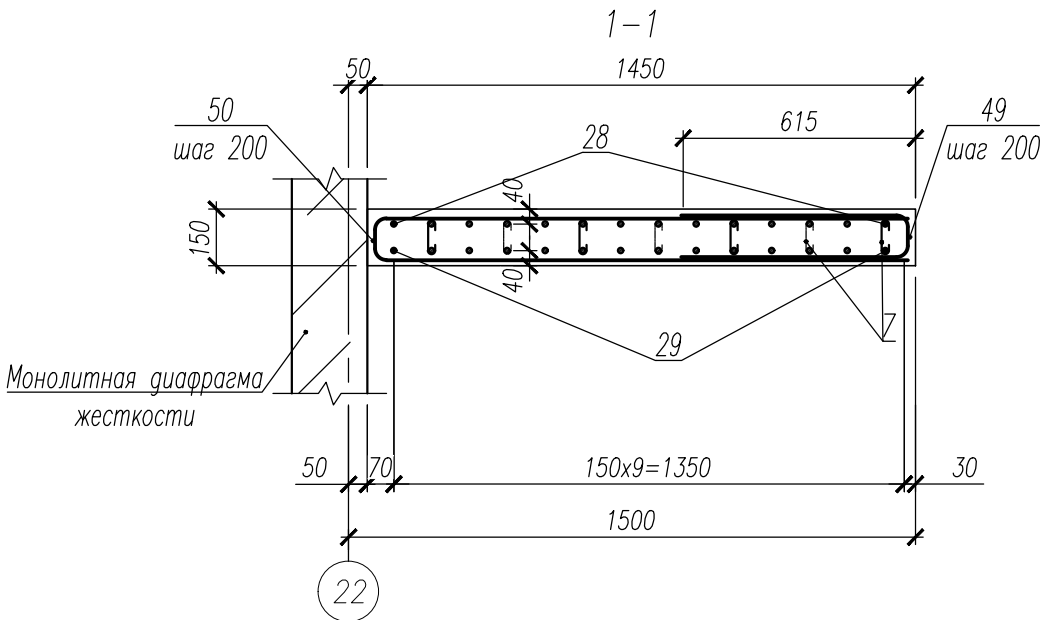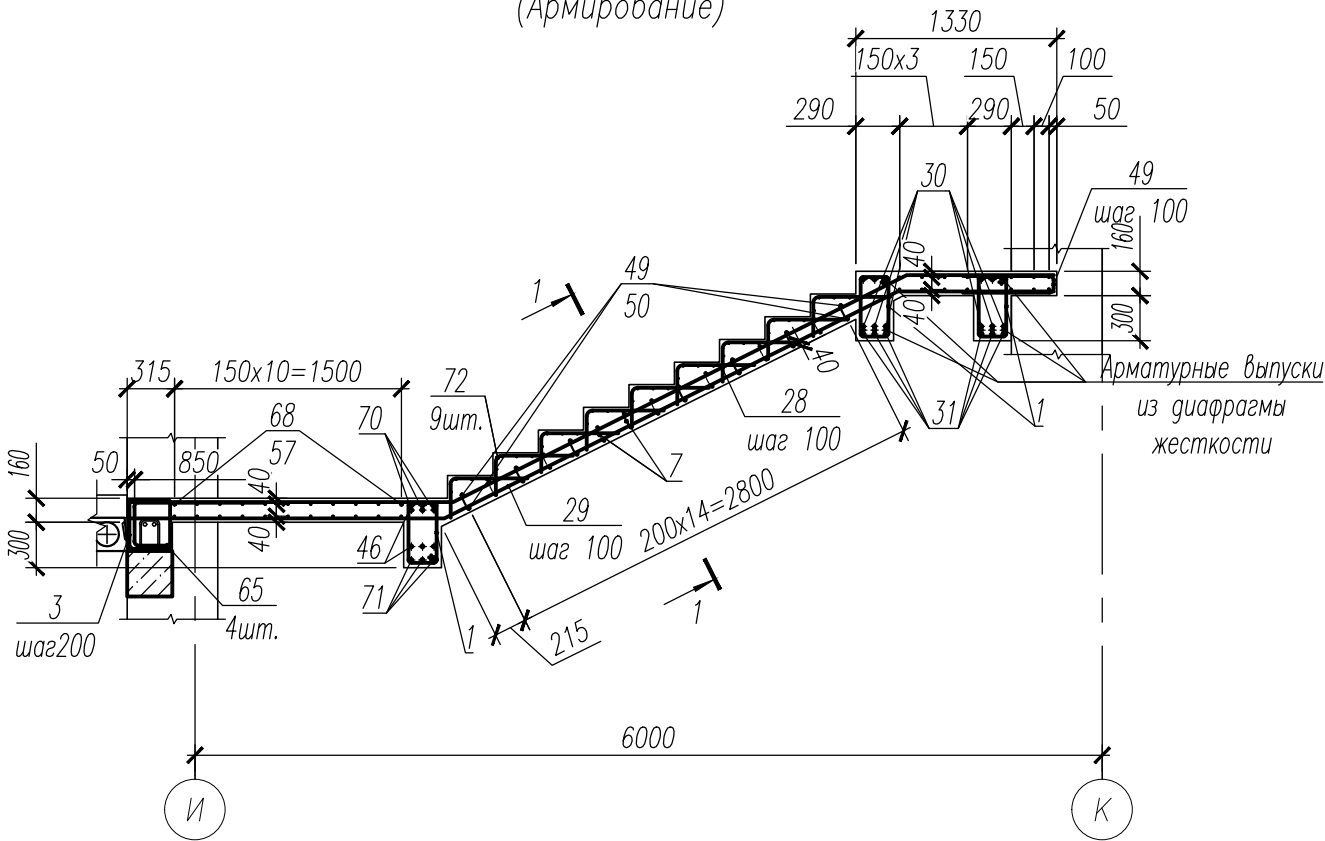


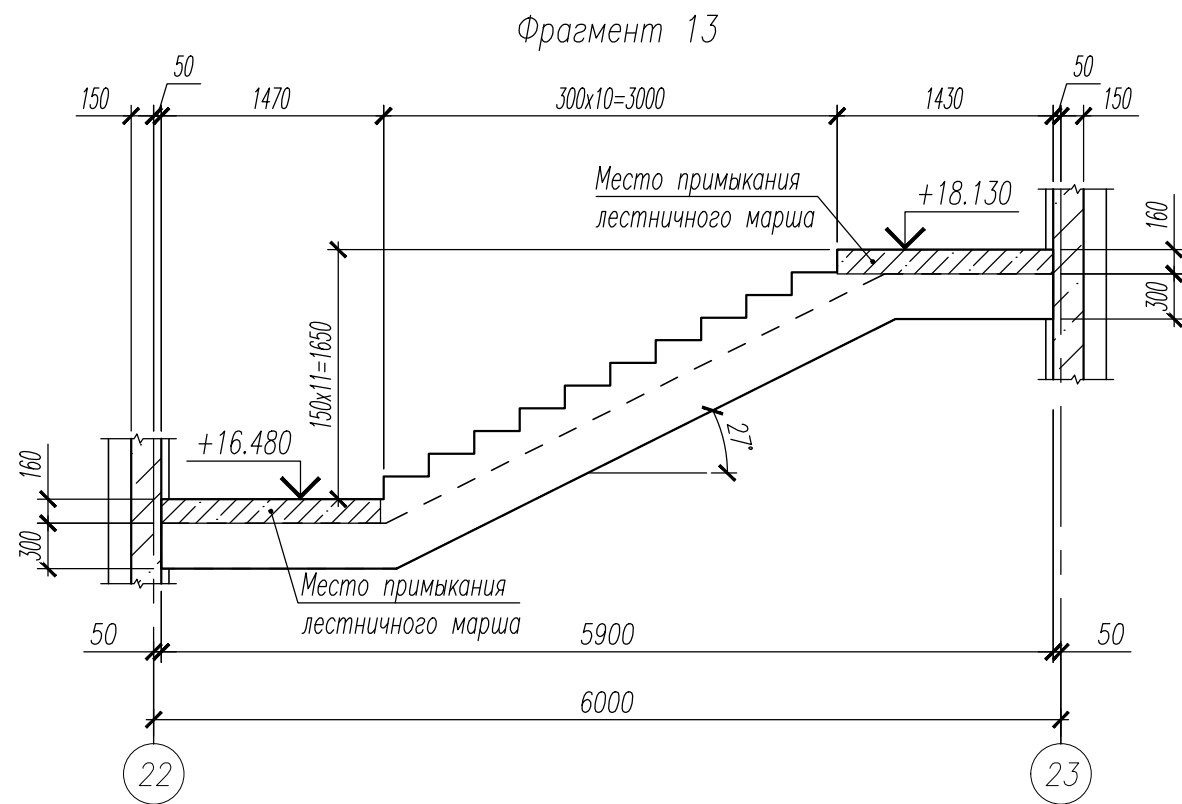
1. Данный лист смотри совместно с листами 26, 37, 39.
2. Хомут поз.7 установить с шагом 400x400 в шахматном порядке.
3. Ведомость деталей смотри лист 43.
4. Спецификация к лестницеб смотри лист 44.
5. Ведомость расхода стали смотри лист 44.

						НУ_ПОЛИК7/10-2023/04/10-2023 ПР-КЖ2.3-2			
						Взрослая поликлиника на 750 посещений для южной части г.Новый Уренгой, в том числе затраты на проектно-изыскательские работы			
Изм.	Кол.уч.	Лист	№ док.	Погр.	Дата	Секция 3	Стадия	Лист	Листов
Разраб.	Хойлов				23.04.24		Р	38	
Рук. груп.	Хойлов				23.04.24				
Нач. отд.	Илюткин				23.04.24				
					23.04.24	Фрагмент 11			
Н. контр.	Давыдова				23.04.24				
ГИП	Прокопьев				23.04.24				

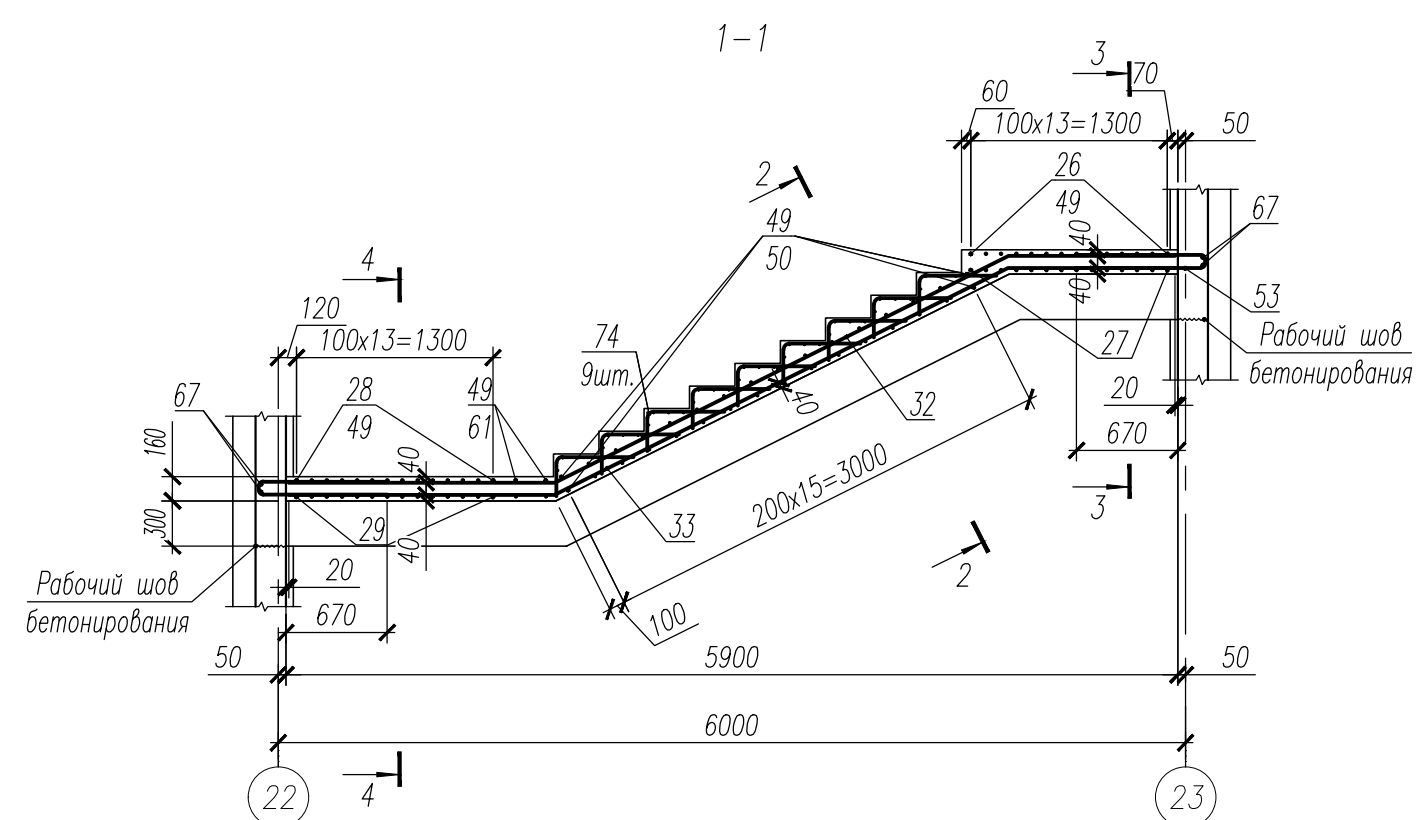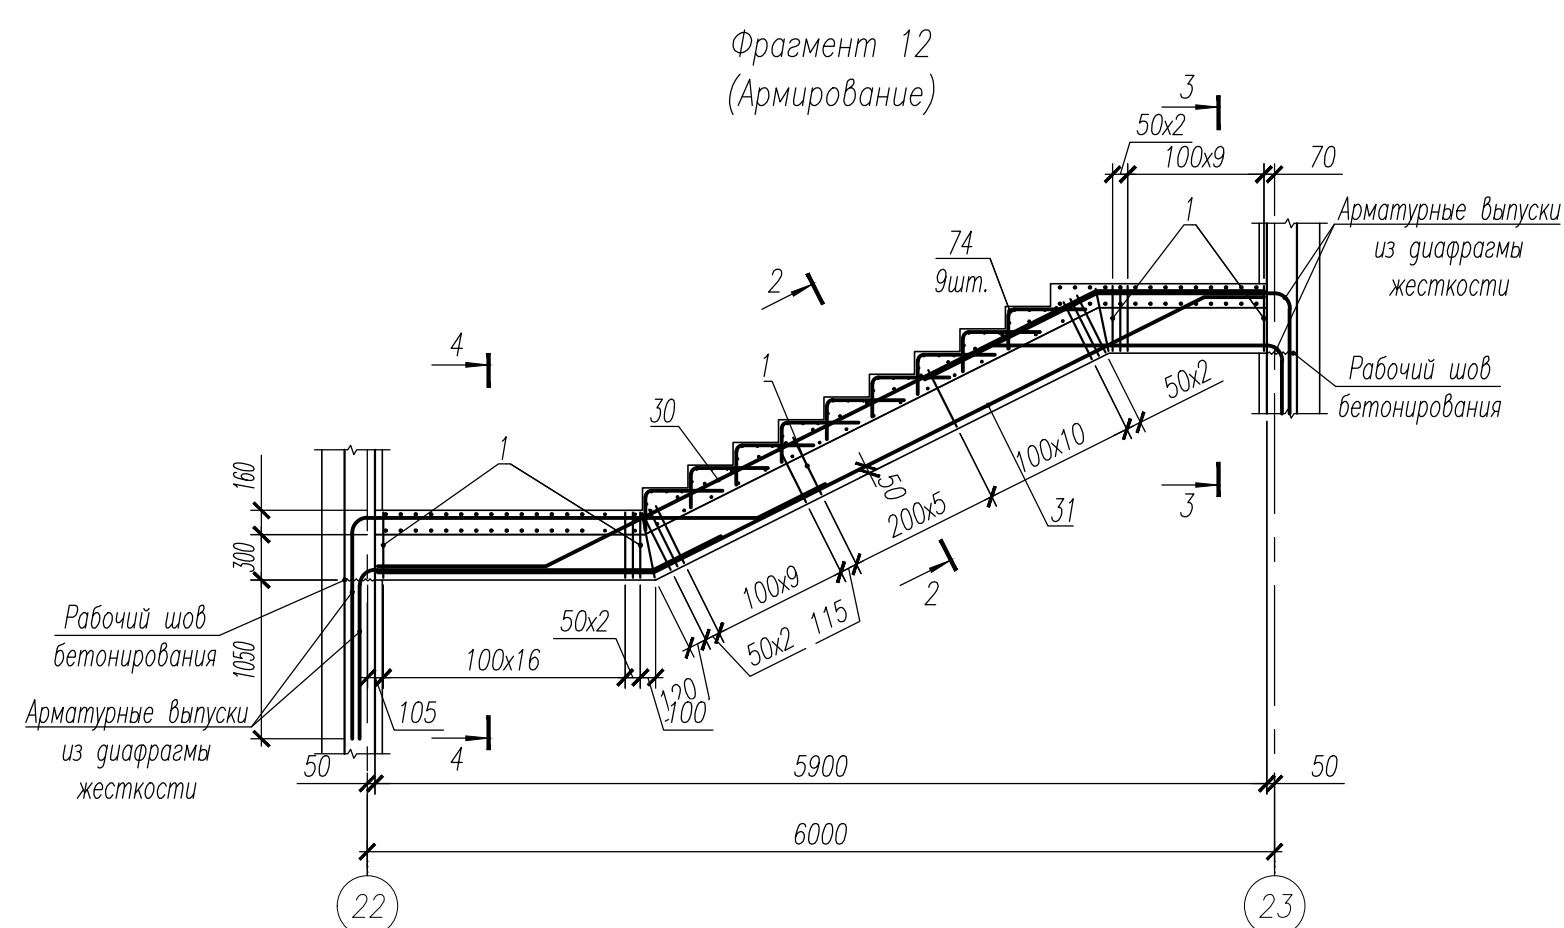
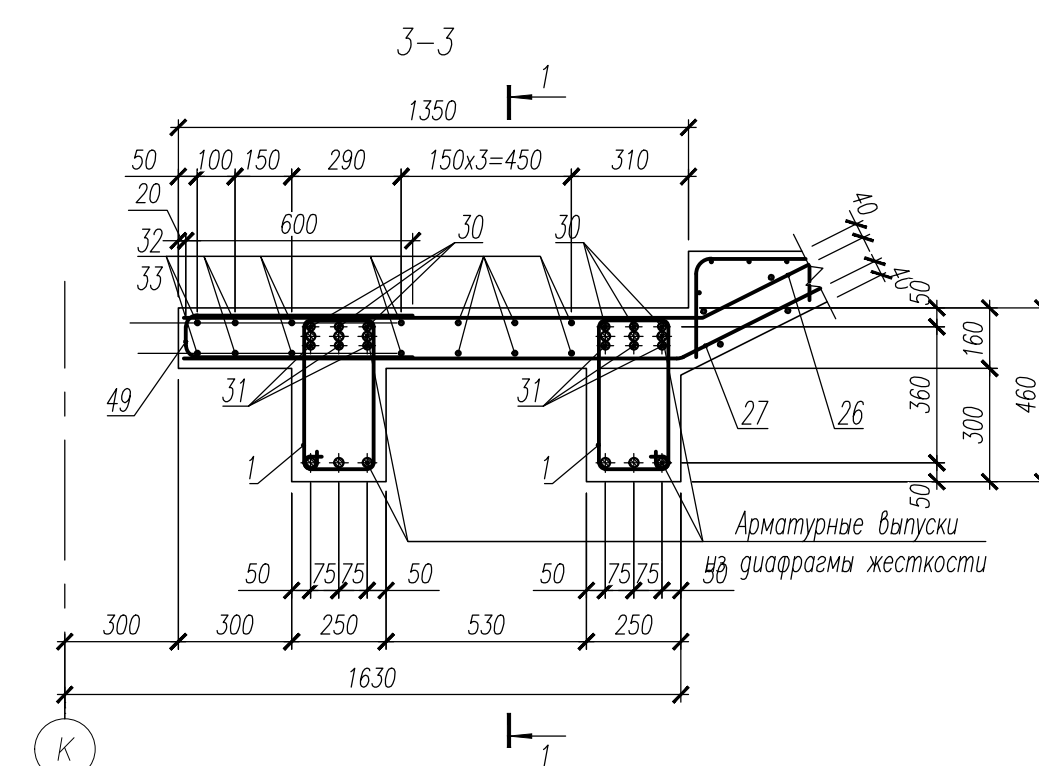
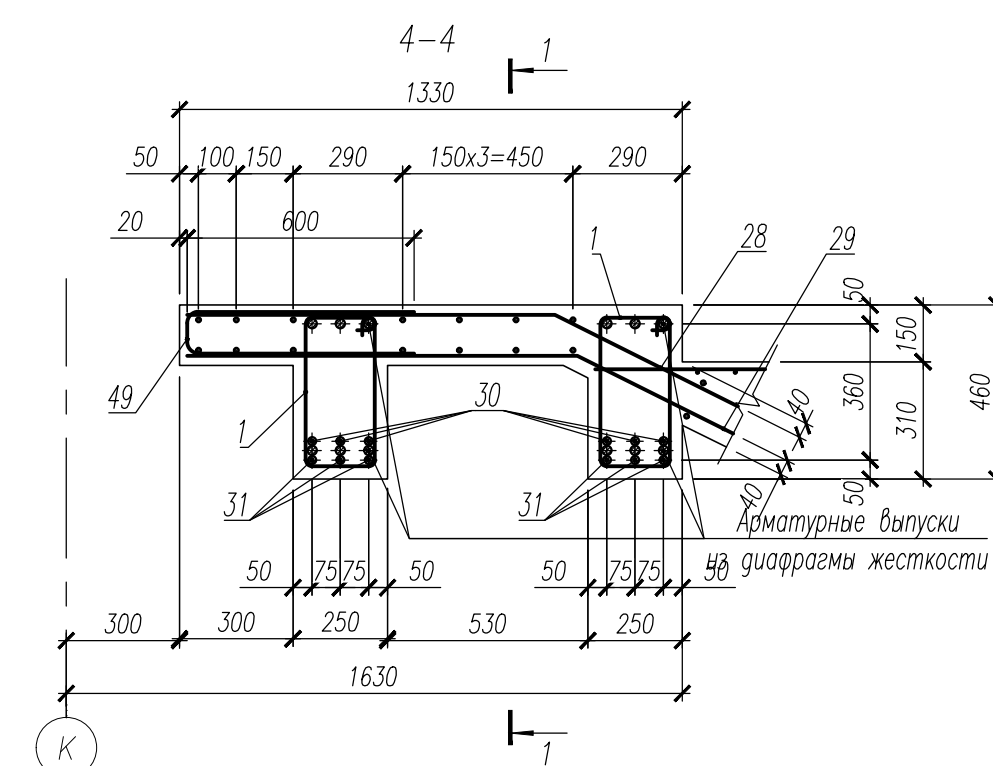
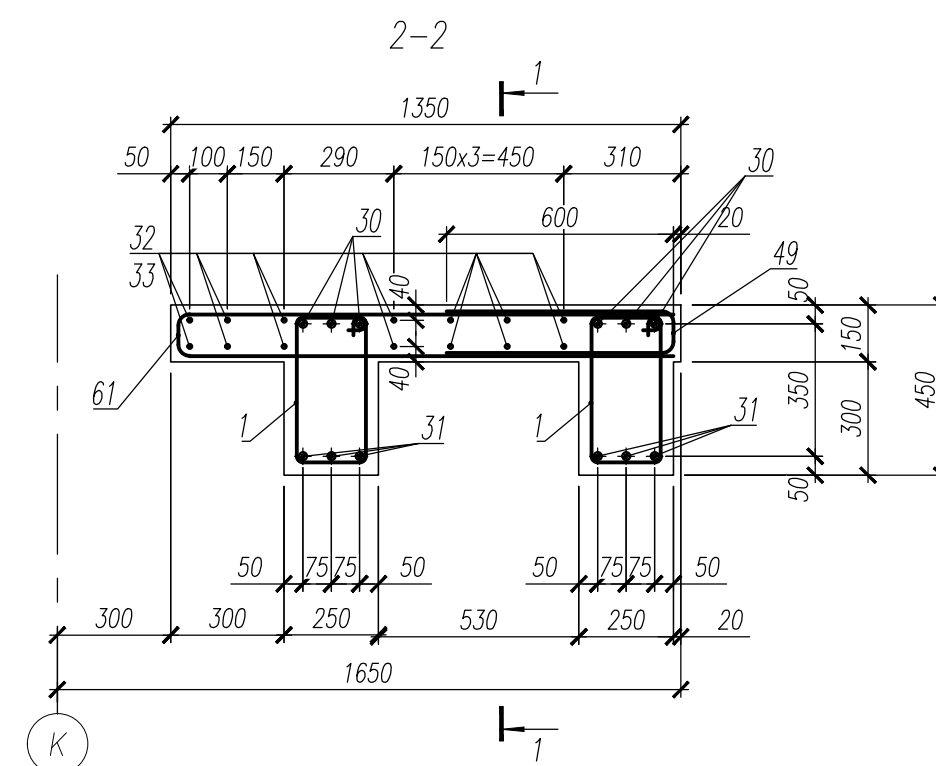
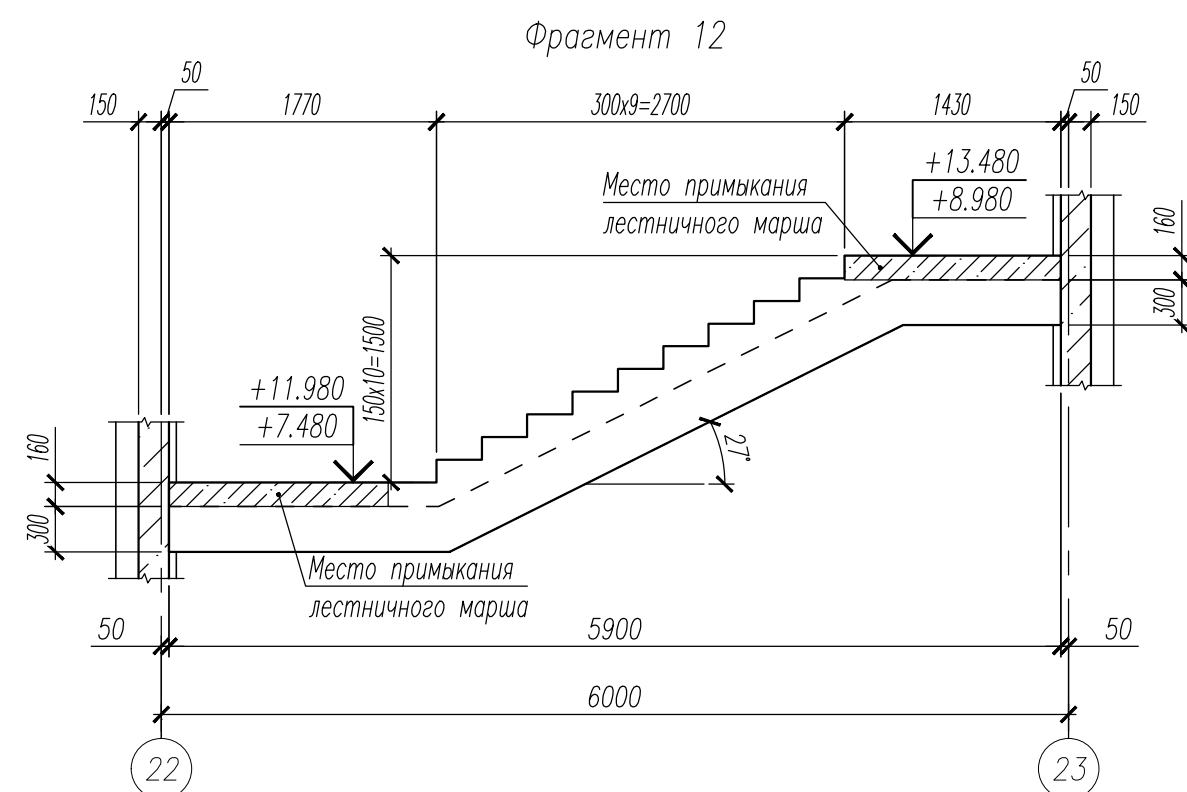


1. Данный лист смотри совместно с листами 26, 38, 36.
2. Ведомость деталей смотри лист 43.
3. Спецификация к лестнице6 смотри лист 44.
4. Ведомость расхода стали смотри лист 44.


						НУ_ПОЛИК7/10-2023/04/10-2023 ПР-КЖ2.3-2			
						Взрослая поликлиника на 750 посещений для южной части г.Новый Уренгой, в том числе затраты на проектно-изыскательские работы			
Изм.	Кол.уч.	Лист	№ док.	Подп.	Дата	Секция 3	Стадия	Лист	Листов
Разраб.	Хойлов				23.04.24		Р	39	
Рук. груп.	Хойлов				23.04.24				
Нач. отд.	Илюткин				23.04.24				
					23.04.24	Фрагмент 12			
Н. контр.	Давыдова				23.04.24				
ГИП	Прокопьев				23.04.24				




Фрагмент 13
(Армирование)

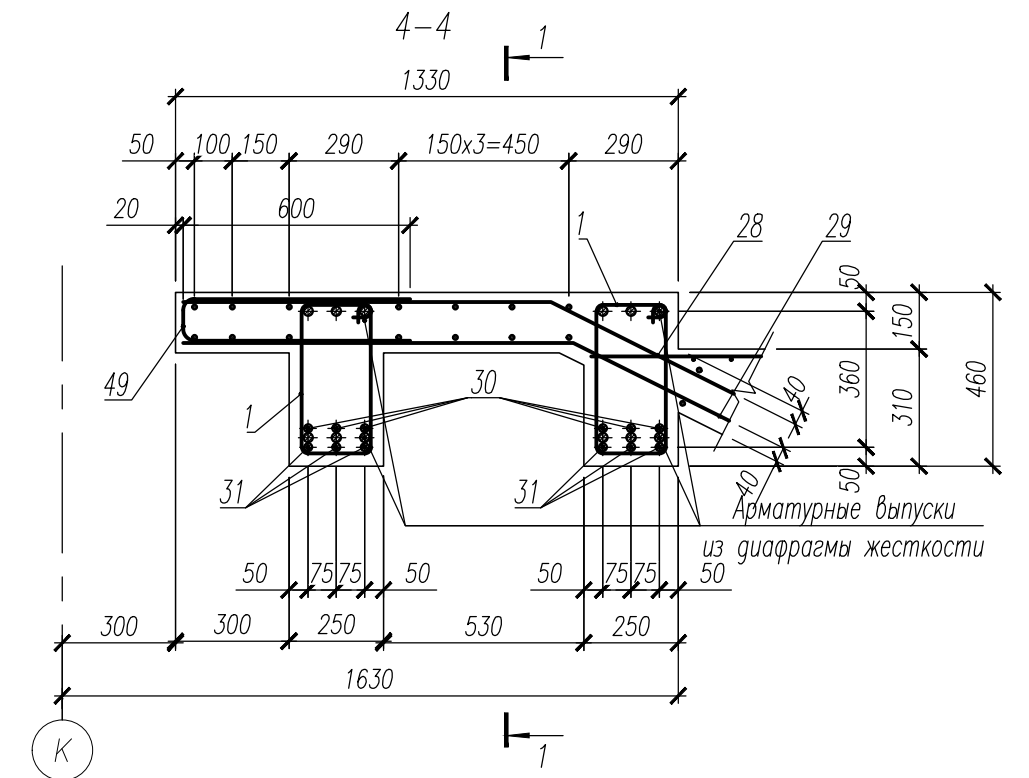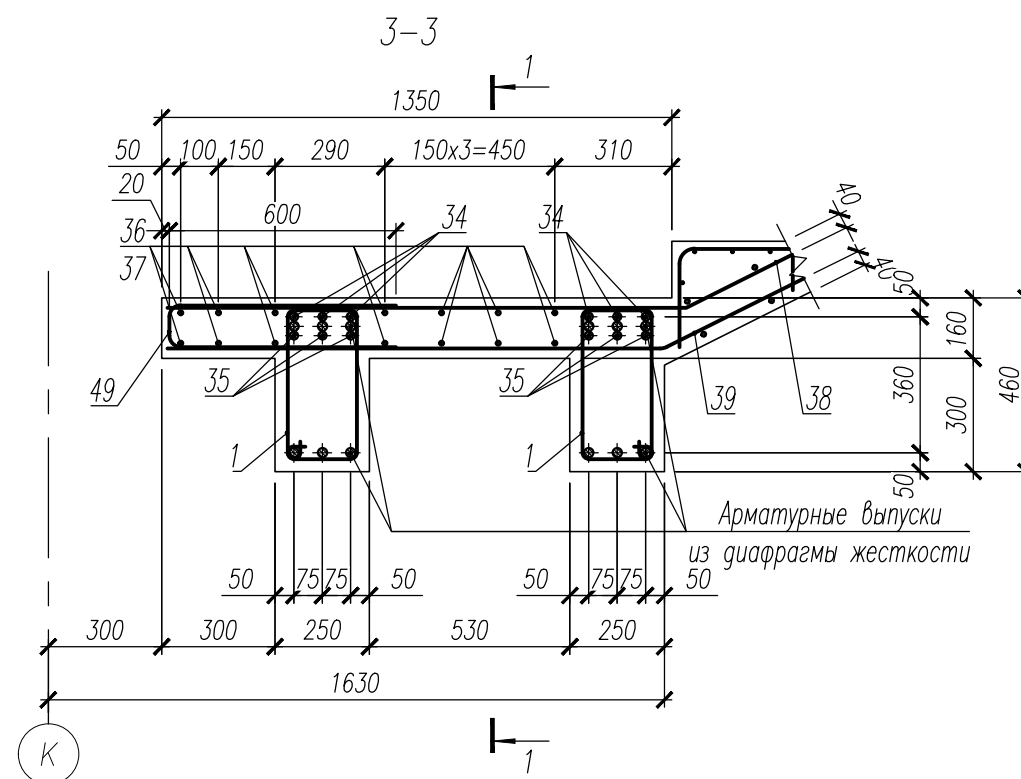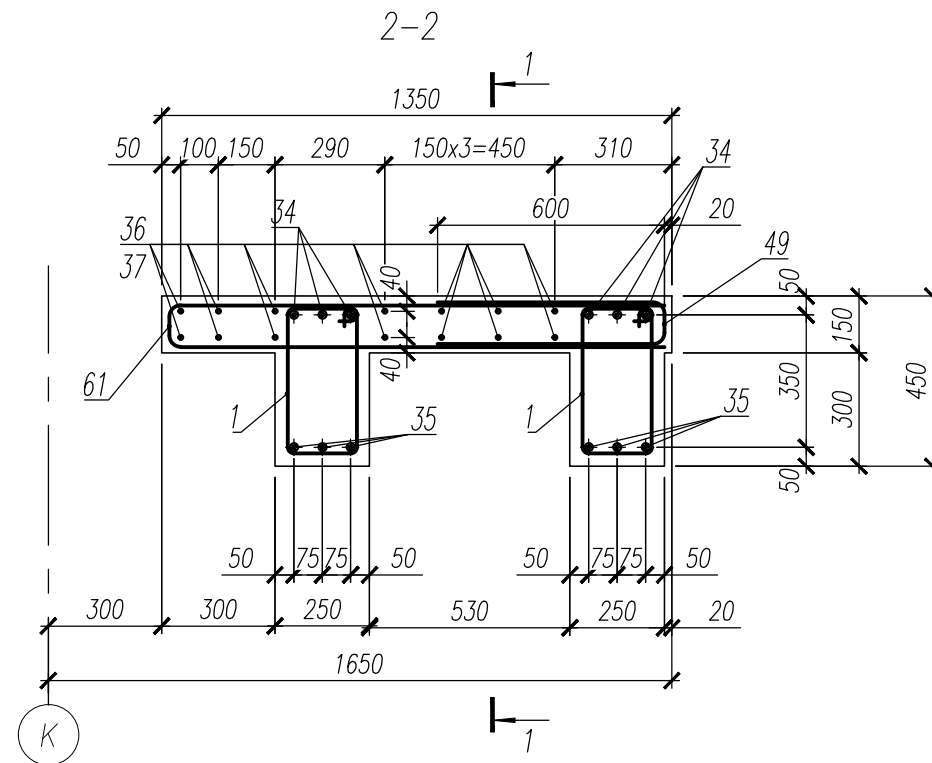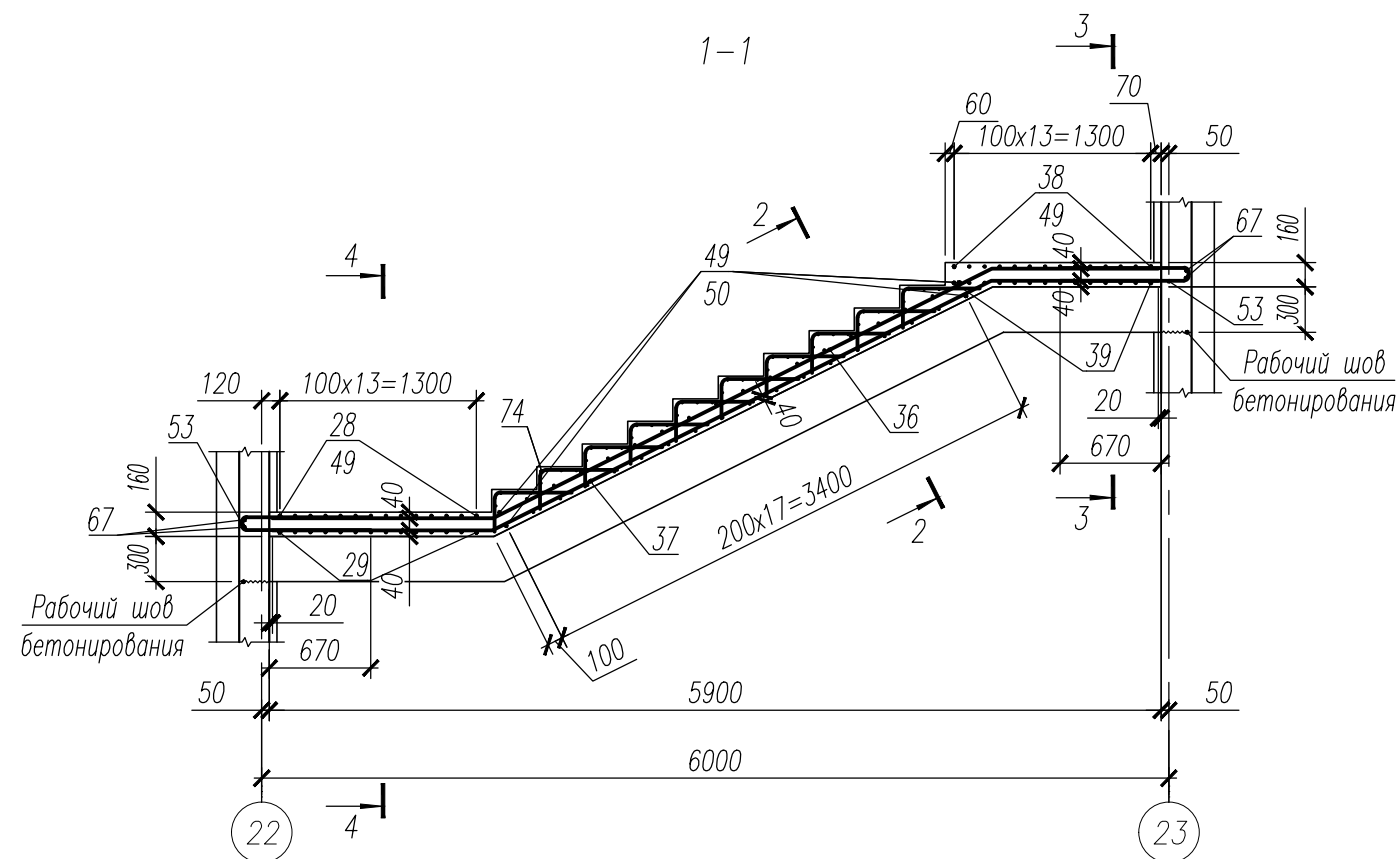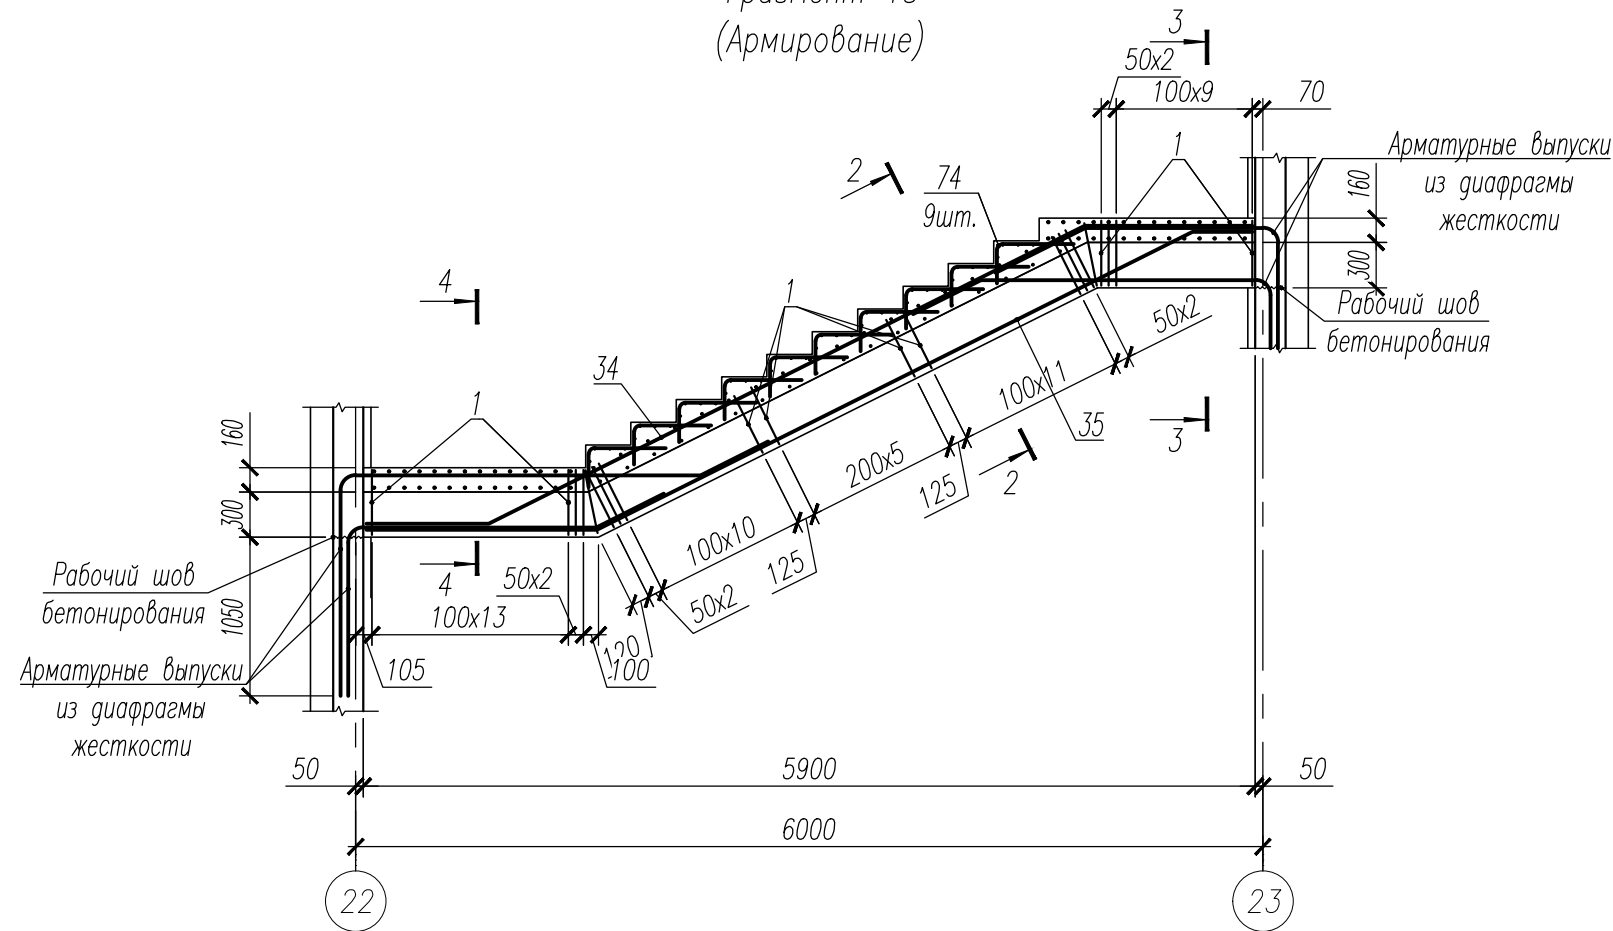



1. Данный лист смотри совместно с листами 26, 38, 41.
2. Ведомость деталей смотри лист 43.
3. Спецификация к лестнице6 смотри лист 44.
4. Ведомость расхода стали смотри лист 44.

						НУ_ПОЛИК7/10-2023/04/10-2023 ПР-КЖ2.3-2			
						Взрослая поликлиника на 750 посещений для южной части г.Новый Уренгой, в том числе затраты на проектно-изыскательские работы			
Изм.	Кол.уч.	Лист	№ док	Погн.	Дата				
Разраб.	Хойлов				23.04.24	Секция 3	Стадия	Лист	Листов
Рук. груп.	Хойлов				23.04.24		Р	40	
Нач. отд.	Илюткин				23.04.24				
					23.04.24	Фрагмент 13			
Н. контр.	Давыдова				23.04.24				
ГИП	Прокопьев				23.04.24				


Фрагмент 14



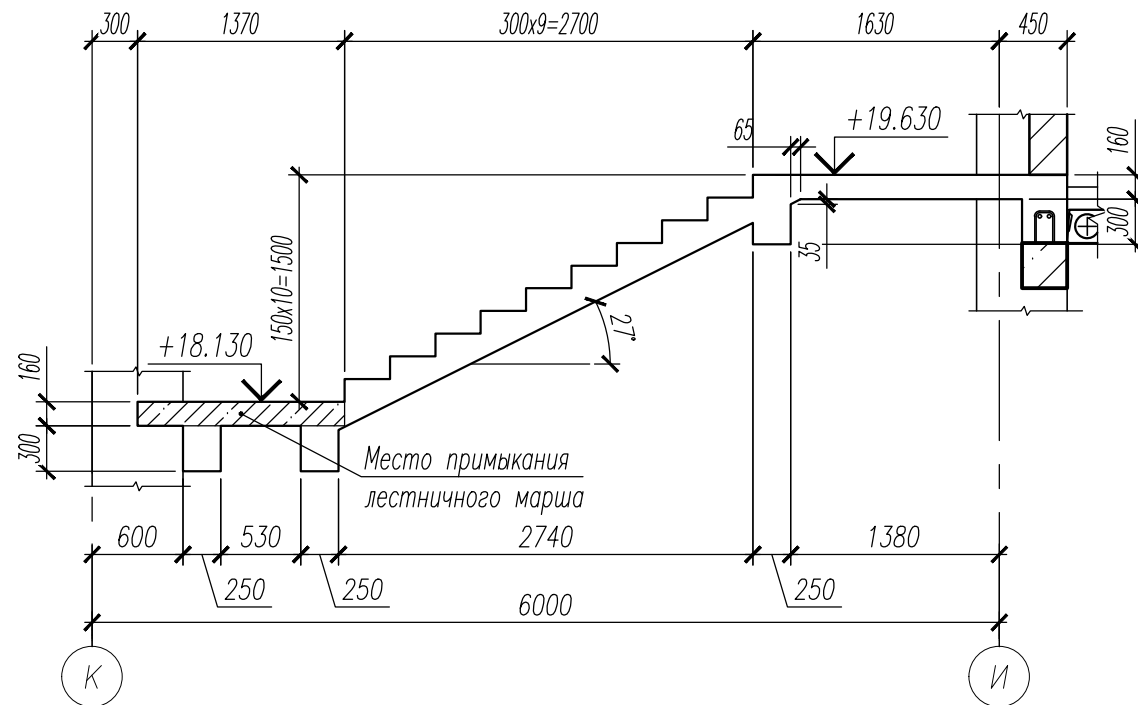


Фрагмент 14
(Армирование)






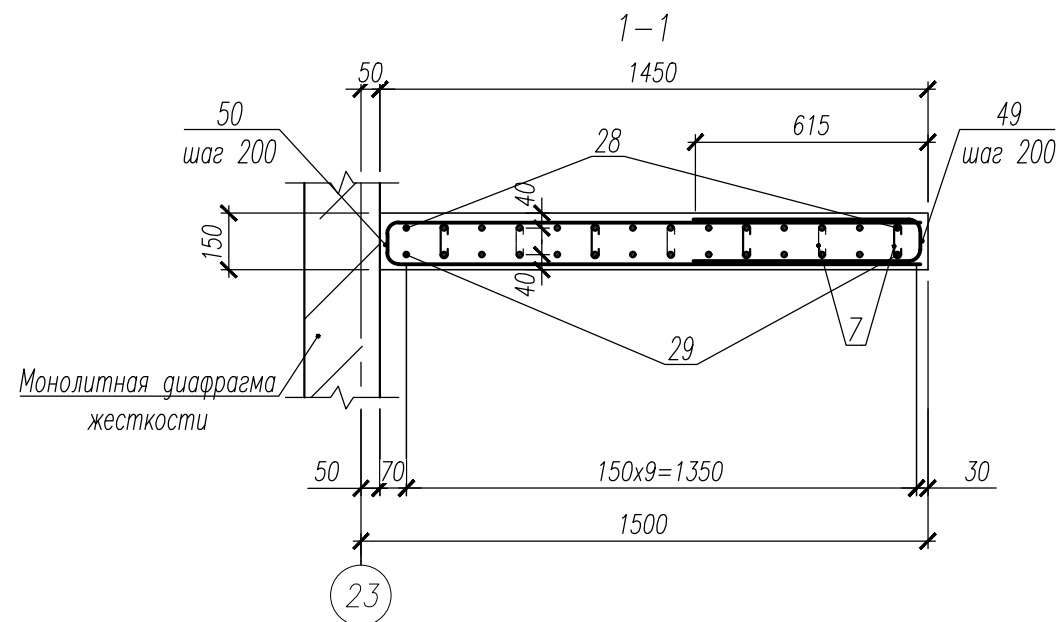
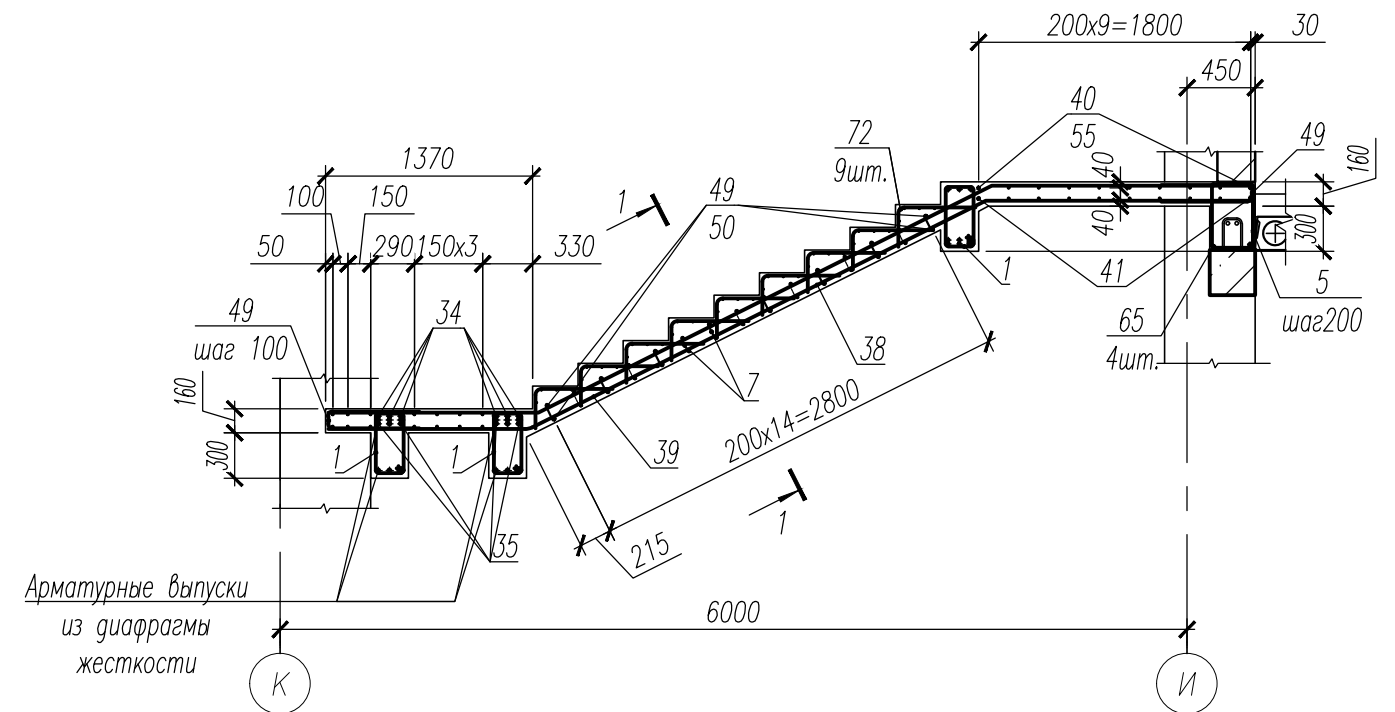


1. Данный лист смотри совместно с листами 26, 40, 42.
2. Хомут поз.7 установить с шагом 400x400 в шахматном порядке.
3. Ведомость деталей смотри лист 43.
4. Спецификация к лестницеб смотри лист 44.
5. Ведомость расхода стали смотри лист 44.


						НУ_ПОЛИК7/10-2023/04/10-2023 ПР-КЖ2.3-2						
						Взрослая поликлиника на 750 посещений для южной части г.Новый Уренгой, в том числе затраты на проектно-изыскательские работы						
Изм.	Кол.уч.	Лист	№ док	Погн.	Дата	Секция 3			Стадия	Лист	Листов	
Разраб.	Хойлов				23.04.24				Р	41		
Рук. груп.	Хойлов				23.04.24							
Нач. отд.	Илюткин				23.04.24							
					23.04.24	Фрагмент 14						
Н. контр.	Давыдова				23.04.24							
ГИП	Прокопьев				23.04.24							

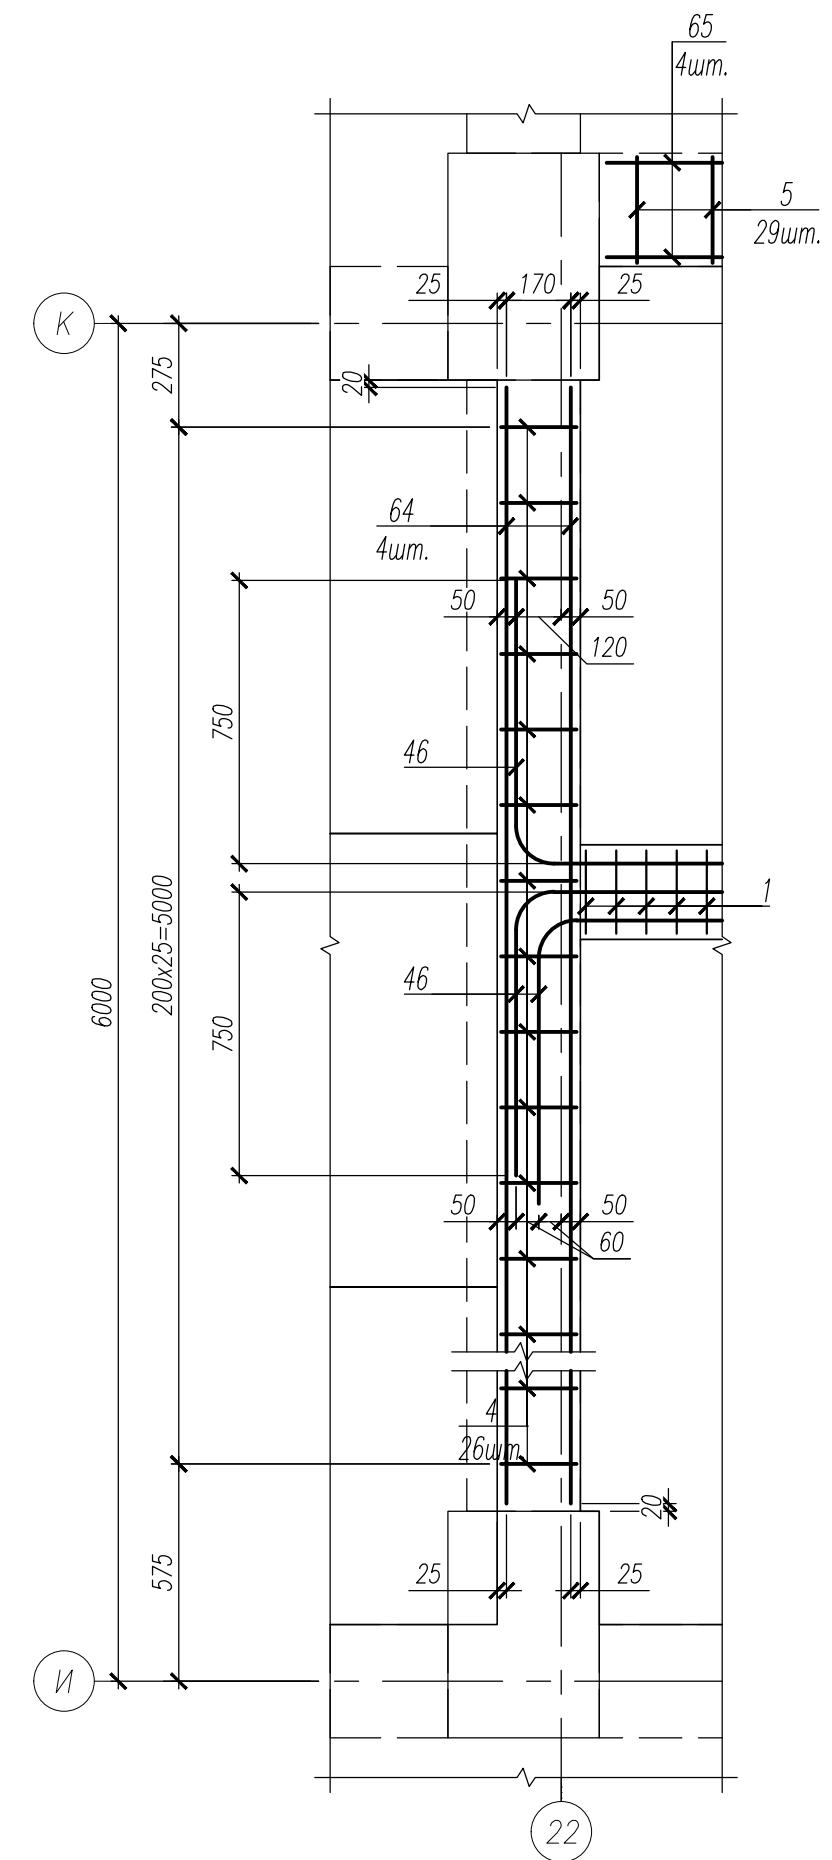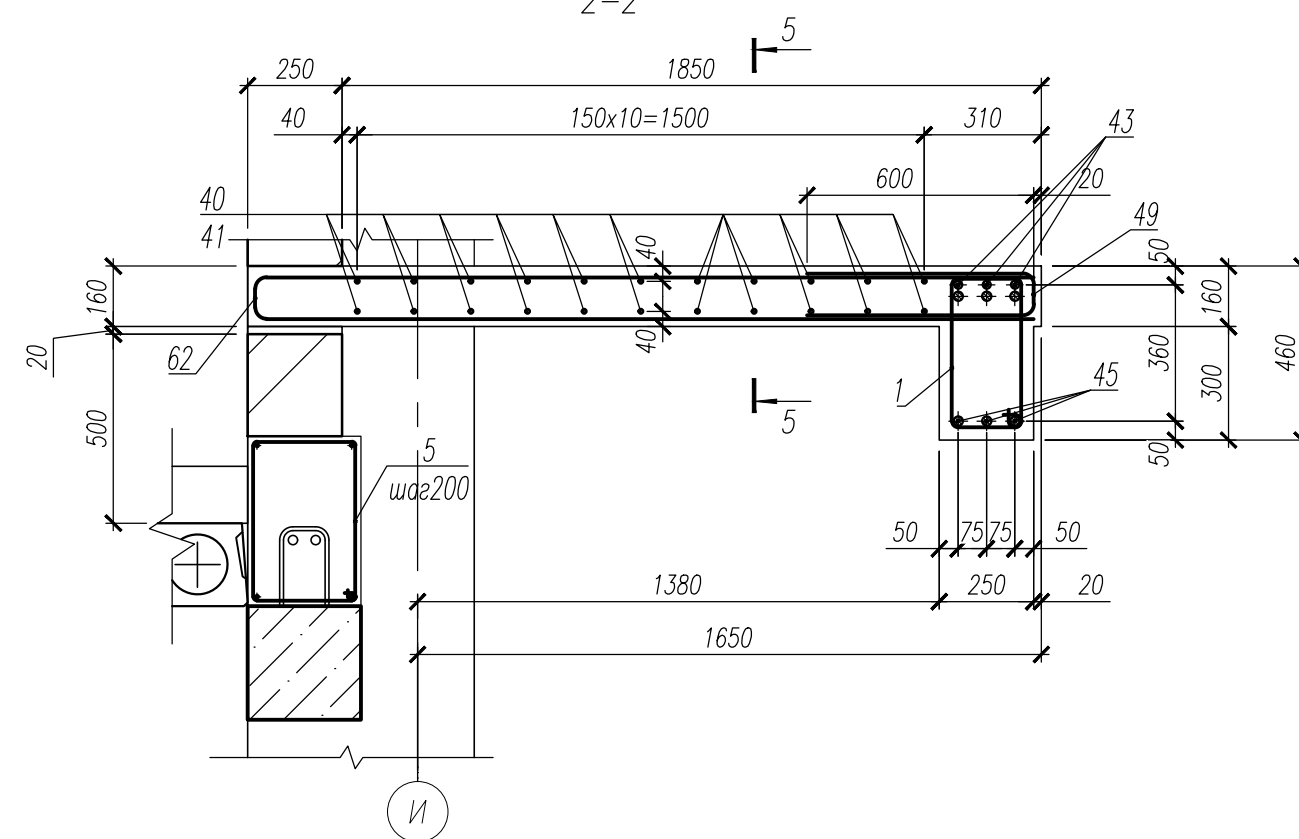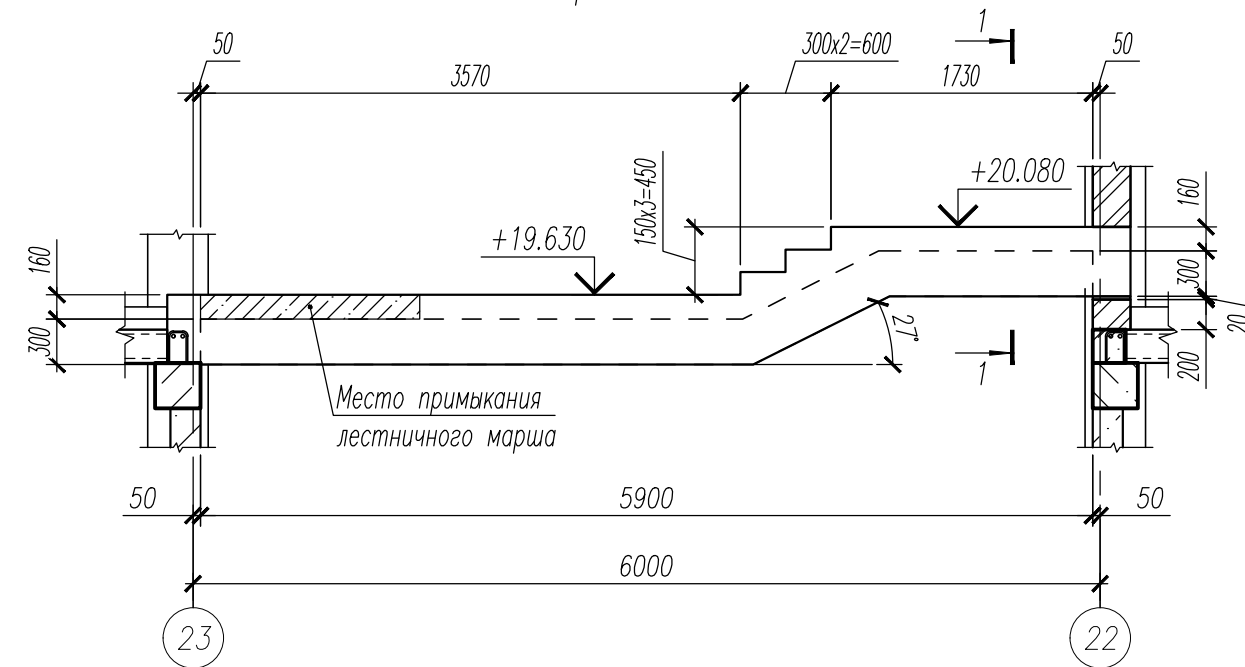

Фрагмент 15
(Армирование)

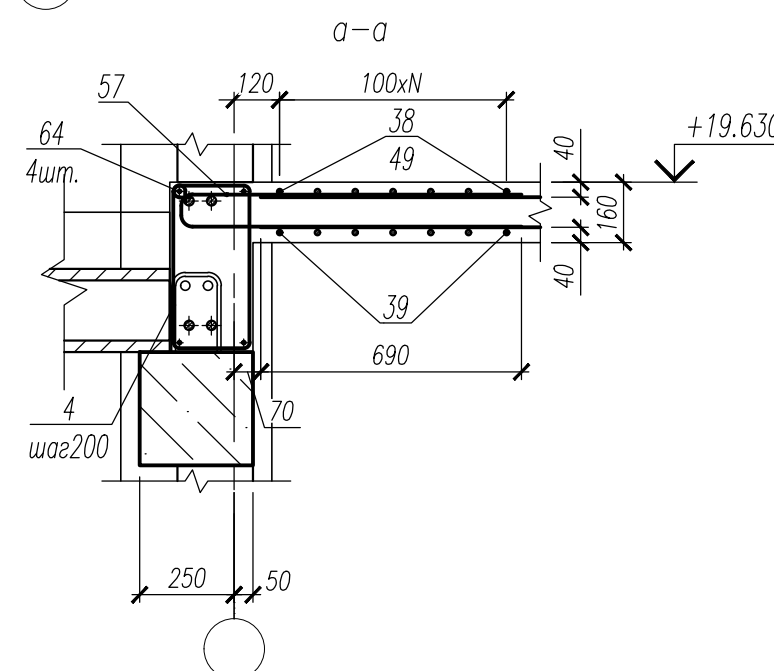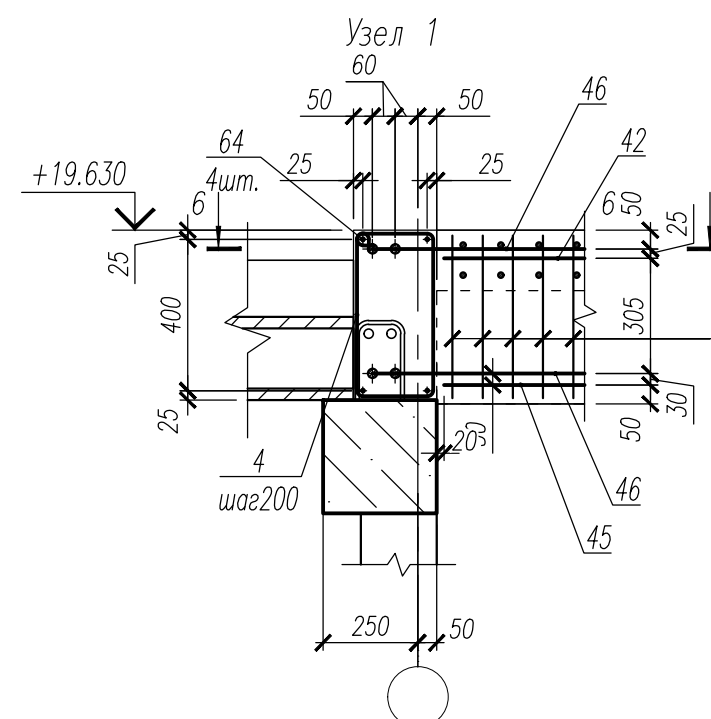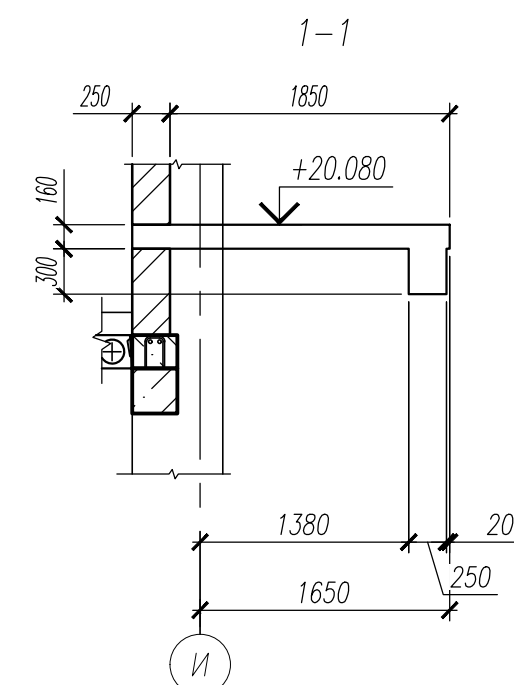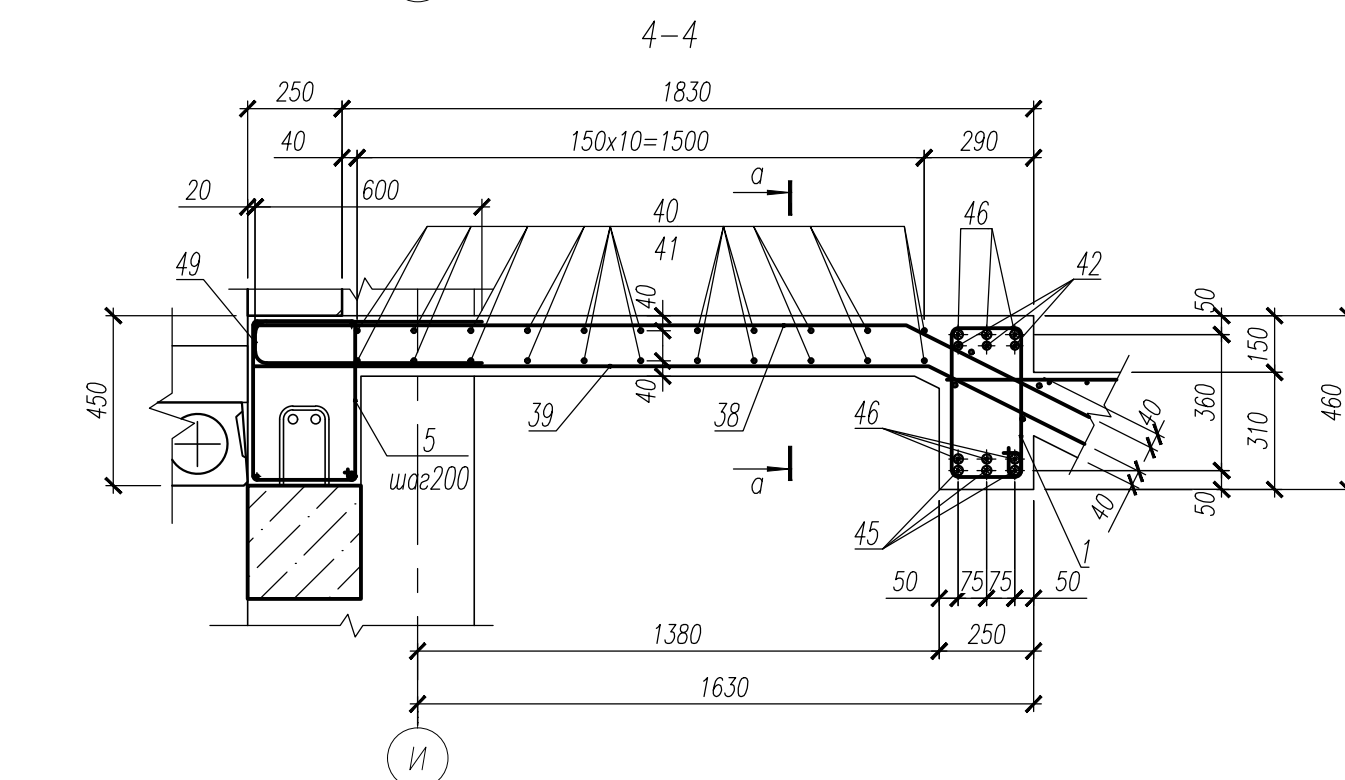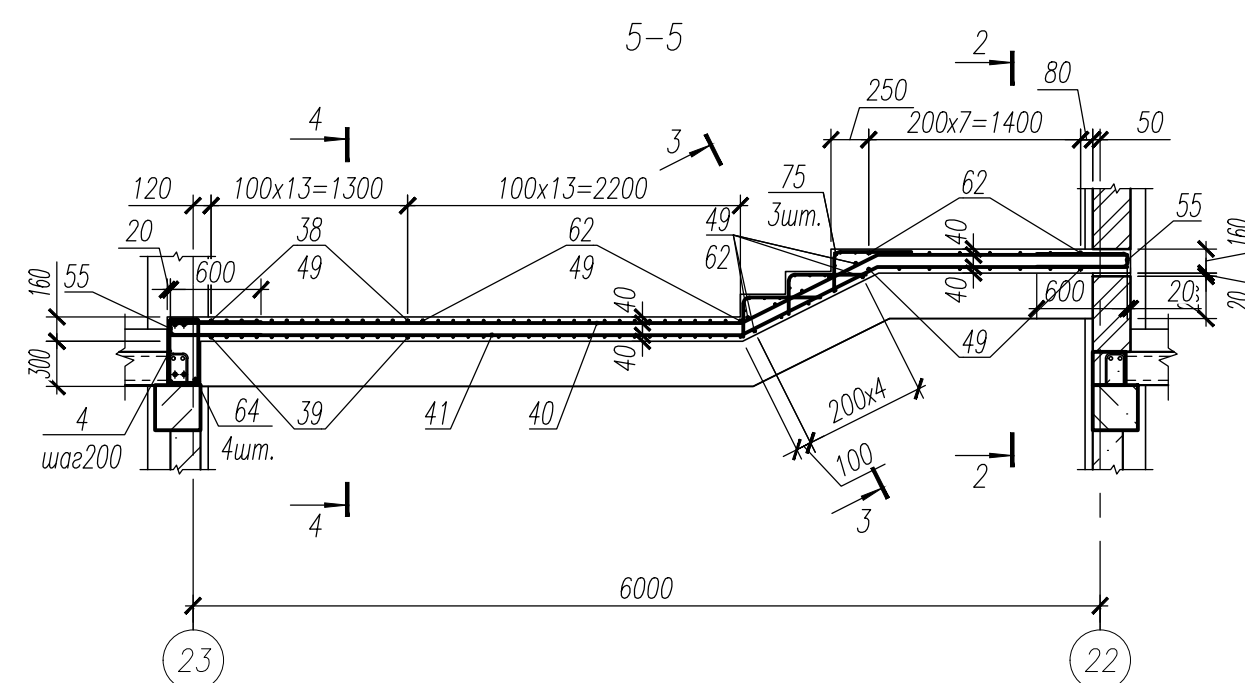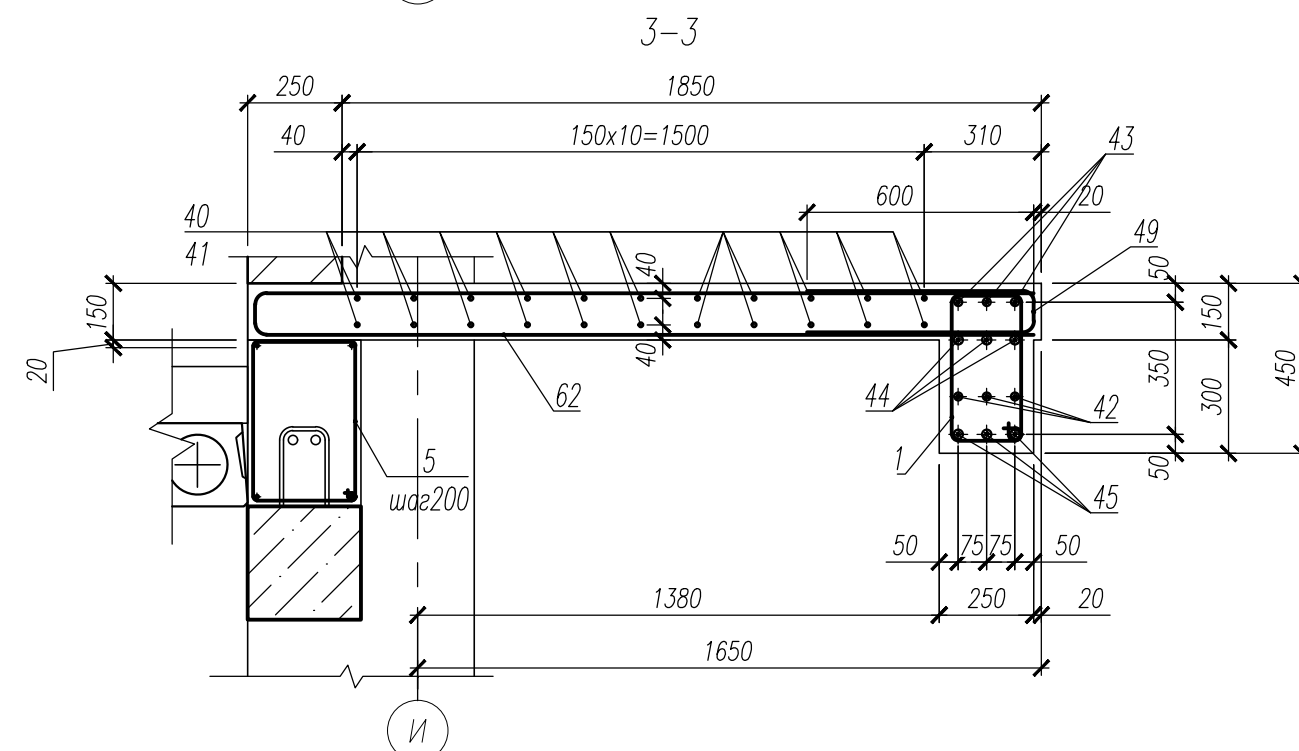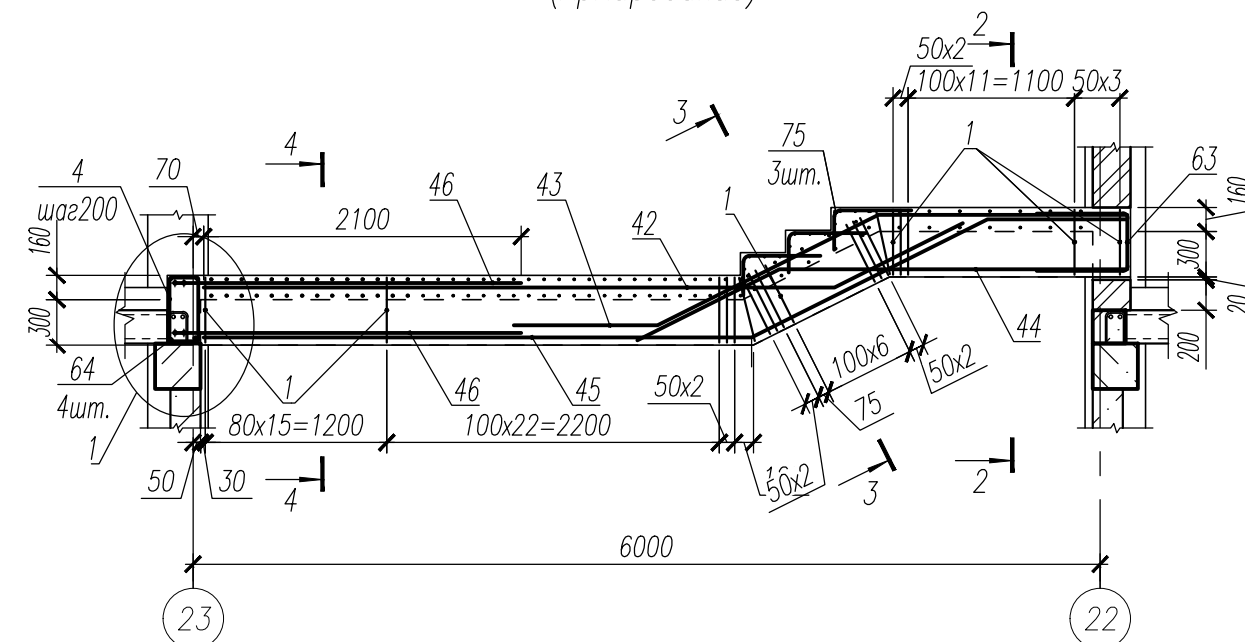

1. Данный лист смотри совместно с листами 26, 41.
2. Ведомость деталей смотри лист 43.
3. Спецификация к лестницеб смотри лист 44.
4. Ведомость расхода стали смотри лист 44.

						НУ_ПОЛИК7/10-2023/04/10-2023 ПР-КЖ2.3-2			
						Взрослая поликлиника на 750 посещений для южной части г.Новый Уренгой, в том числе затраты на проектно-изыскательские работы			
Изм.	Кол.уч.	Лист	№ док.	Подп.	Дата	Секция 3	Стадия	Лист	Листов
Разраб.	Хойлов				23.04.24		Р	42	
Рук. груп.	Хойлов				23.04.24				
Нач. отг.	Илюткин				23.04.24				
Н. контр.	Давыдова				23.04.24	Фрагмент 15			
ГИП	Прокопьев				23.04.24				

Поз.	Эскиз
1	
2	
3	
64	

1. Данный лист смотри совместно с листами 28...42.
2. Спецификация к лестницеб смотри лист 44.

Инв. N подл. 159						НУ_ПОЛИК7/10-2023/04/10-2023 ПР-КЖ2.3-2		
Подпись и дата						Взрослая поликлиника на 750 посещений для южной части г.Новый Уренгой, в том числе затраты на проектно-изыскательские работы		
Взам. инв. N						Секция 3		
Инв. N подл. 159						Ведомость деталей к лестнице 6		
Инв. N подл. 159						Формат A2		

Инв. № подл.	231	Подпись и дата	Взам. инв. №	

Поз	Обозначение	Наименование	Кол.	Масса ед., кг	Примечание
1	ГОСТ 34028–2016	Ø10 A240 L=1400	1083	0,86	
2	ГОСТ 34028–2016	Ø8 A240 L=1160	176	0,46	
3	ГОСТ 34028–2016	Ø8 A240 L=1320	157	0,52	
4	ГОСТ 34028–2016	Ø8 A240 L=1360	26	0,54	
5	ГОСТ 34028–2016	Ø8 A240 L=1520	29	0,60	
6	ГОСТ 34028–2016	Ø6 A240 L=400	18	0,09	
7	ГОСТ 34028–2016	Ø6 A240 L=300	617	0,07	
8	ГОСТ 34028–2016	Ø12 A500C L=3270	10	2,90	
9	ГОСТ 34028–2016	Ø12 A500C L=3150	10	2,80	
10	ГОСТ 34028–2016	Ø18 A500C L=6325	6	12,63	
11	ГОСТ 34028–2016	Ø18 A500C L=6325	6	12,63	
12	ГОСТ 34028–2016	Ø12 A500C L=6250	8	5,55	
13	ГОСТ 34028–2016	Ø12 A500C L=6250	8	5,55	
14	ГОСТ 34028–2016	Ø12 A500C L=6595	10	5,86	
15	ГОСТ 34028–2016	Ø12 A500C L=6605	10	5,86	
16	ГОСТ 34028–2016	Ø22 A500C L=5360	6	15,99	
17	ГОСТ 34028–2016	Ø25 A500C L=6220	6	23,97	
18	ГОСТ 34028–2016	Ø12 A500C L=6145	10	5,46	
19	ГОСТ 34028–2016	Ø12 A500C L=6145	10	5,46	
20	ГОСТ 34028–2016	Ø25 A500C L=5050	6	19,46	
21	ГОСТ 34028–2016	Ø25 A500C L=3950	6	15,22	
22	ГОСТ 34028–2016	Ø14 A500C L=6505	14	7,86	
23	ГОСТ 34028–2016	Ø14 A500C L=6505	14	7,86	
24	ГОСТ 34028–2016	Ø14 A500C L=6210	14	7,50	
25	ГОСТ 34028–2016	Ø14 A500C L=6210	14	7,50	
26	ГОСТ 34028–2016	Ø14 A500C L=6470	42	7,82	
27	ГОСТ 34028–2016	Ø14 A500C L=6470	42	7,82	
28	ГОСТ 34028–2016	Ø14 A500C L=6470	42	7,82	
29	ГОСТ 34028–2016	Ø14 A500C L=6470	42	7,82	
30	ГОСТ 34028–2016	Ø22 A500C L=6290	12	18,77	
31	ГОСТ 34028–2016	Ø22 A500C L=6290	12	18,77	
32	ГОСТ 34028–2016	Ø12 A500C L=6215	14	5,52	
33	ГОСТ 34028–2016	Ø12 A500C L=6215	14	5,52	
34	ГОСТ 34028–2016	Ø22 A500C L=6325	6	18,87	
35	ГОСТ 34028–2016	Ø22 A500C L=6325	6	18,87	
36	ГОСТ 34028–2016	Ø12 A500C L=6250	7	5,55	
37	ГОСТ 34028–2016	Ø12 A500C L=6250	7	5,55	
38	ГОСТ 34028–2016	Ø14 A500C L=6470	14	7,82	
39	ГОСТ 34028–2016	Ø14 A500C L=6470	14	7,82	
40	ГОСТ 34028–2016	Ø12 A500C L=6435	11	5,71	
41	ГОСТ 34028–2016	Ø12 A500C L=6435	11	5,71	
42	ГОСТ 34028–2016	Ø22 A500C L=5125	3	15,29	
43	ГОСТ 34028–2016	Ø22 A500C L=4235	3	12,64	
44	ГОСТ 34028–2016	Ø25 A500C L=3350	3	12,91	
45	ГОСТ 34028–2016	Ø25 A500C L=6295	3	24,26	
46	ГОСТ 34028–2016	Ø25 A500C L=3000	42	11,56	
47	ГОСТ 34028–2016	Ø16 A500C L=2400	4	3,79	
48	ГОСТ 34028–2016	Ø16 A500C L=2350	2	3,71	
49	ГОСТ 34028–2016	Ø12 A500C L=1290	474	1,15	
50	ГОСТ 34028–2016	Ø12 A500C L=2910	235	2,58	

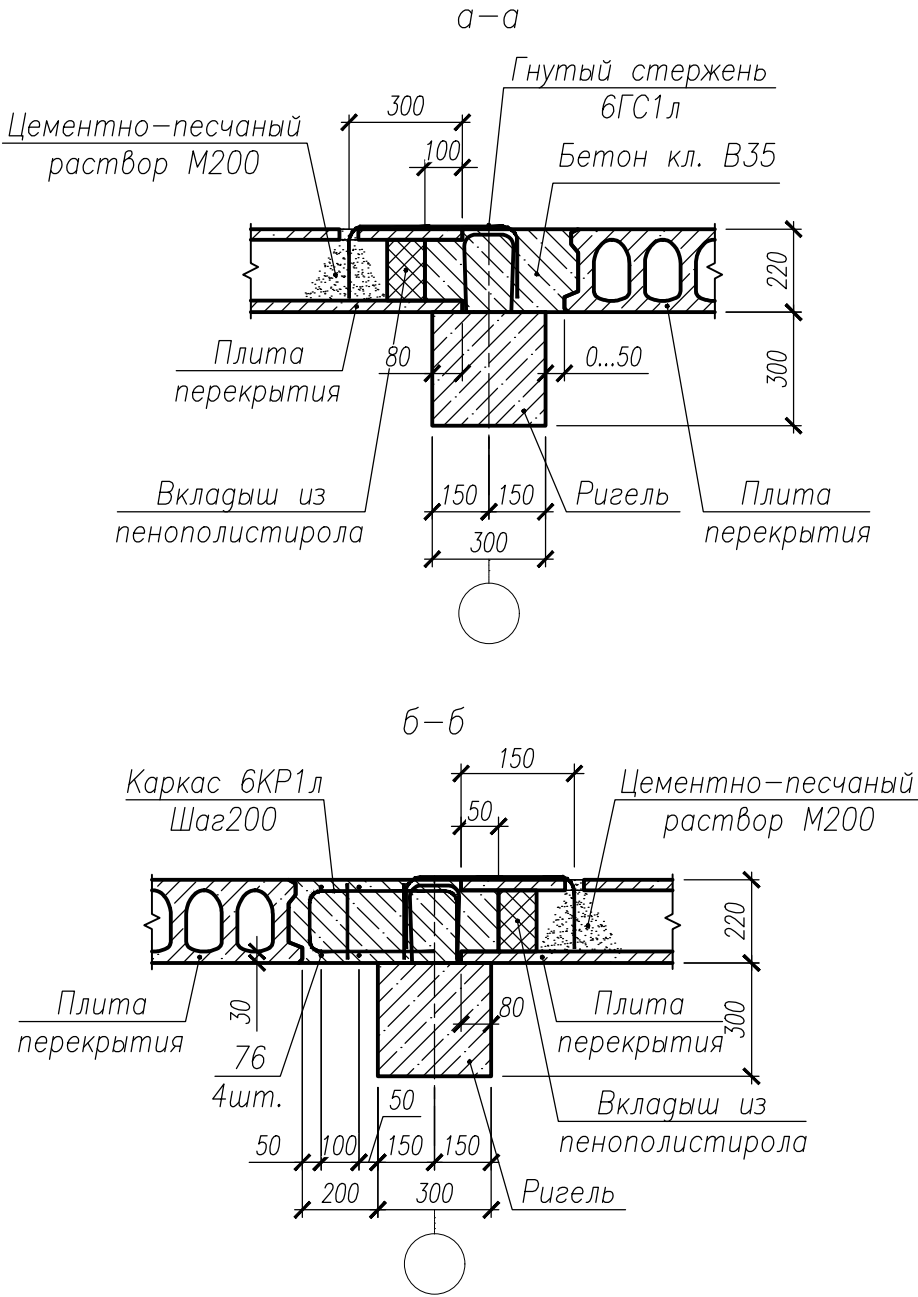

Поз	Обозначение	Наименование	Кол.	Масса ед., кг	Примечание
51	ГОСТ 34028–2016	Ø12 A500C L=1430	5	1,27	
52	ГОСТ 34028–2016	Ø12 A500C L=3550	5	3,15	
53	ГОСТ 34028–2016	Ø12 A500C L=1760	16	1,56	
54	ГОСТ 34028–2016	Ø12 A500C L=1500	10	1,33	
55	ГОСТ 34028–2016	Ø12 A500C L=1270	27	1,13	
56	ГОСТ 34028–2016	Ø12 A500C L=3850	7	3,42	
57	ГОСТ 34028–2016	Ø12 A500C L=1870	95	1,66	
58	ГОСТ 34028–2016	Ø12 A500C L=3510	16	3,12	
59	ГОСТ 34028–2016	Ø12 A500C L=2180	12	1,94	
60	ГОСТ 34028–2016	Ø12 A500C L=2400	12	2,13	
61	ГОСТ 34028–2016	Ø12 A500C L=2810	20	2,49	
62	ГОСТ 34028–2016	Ø12 A500C L=4210	51	3,74	
63	ГОСТ 34028–2016	Ø12 A500C L=1560	3	1,38	
64	ГОСТ 34028–2016	Ø10 A500C L=5210	32	3,21	
65	ГОСТ 34028–2016	Ø10 A500C L=5760	24	3,55	
66	ГОСТ 34028–2016	Ø12 A500C L=1110	2	0,99	
67	ГОСТ 34028–2016	Ø12 A500C L=1700	24	1,51	
68	ГОСТ 34028–2016	Ø12 A500C L=5860	102	5,20	
69	ГОСТ 34028–2016	Ø16 A500C L=1670	3	2,64	
70	ГОСТ 34028–2016	Ø22 A500C L=5860	27	17,49	
71	ГОСТ 34028–2016	Ø25 A500C L=5860	15	22,58	
72	НУ_ПОЛИК7/10–2023/04/10–2023 ПР–КЖ2.3–2, л.45	Арматурная сетка 6С–1	106	4,59	
73	НУ_ПОЛИК7/10–2023/04/10–2023 ПР–КЖ2.3–2, л.45	Арматурная сетка 6С–2	8	5,36	
74	НУ_ПОЛИК7/10–2023/04/10–2023 ПР–КЖ2.3–2, л.45	Арматурная сетка 6С–3	28	4,14	
75	НУ_ПОЛИК7/10–2023/04/10–2023 ПР–КЖ2.3–2, л.45	Арматурная сетка 6С–4	3	5,82	
		Плиты перекрытия			
6П1л	ИЖ837	ПБ 42,7–15–12,5	2	1925	
6П2л	ИЖ568–03	ПБ 42,7–12–12,5	1	1585	
6ГС1л	ГОСТ 34028–2016	Ø10 A500C L=800	10	0,49	
6КР1л	НУ_ПОЛИК7/10–2023/04/10–2023 ПР–КЖ2.1–2, л.45	Каркас арматурный 1КР1л	20	0,79	
76	ГОСТ 34028–2016	Ø8 A500C L=4000	4	1,58	
		Материалы			
	ГОСТ 26633–2015	Бетон кл. В35, м3	39,69		
	ГОСТ 530–2012	КР–р–по 1НФ/100/2,0/75, м³	7,74		

Марка элемента	Изделия арматурные													Всего	Общий расход
	Арматура класса														
	A240				A500C										
	ГОСТ 34028–2016				ГОСТ 34028–2016										
	Ø6	Ø8	Ø10	Итого	Ø8	Ø10	Ø12	Ø14	Ø16	Ø18	Ø22	Ø25	Итого		
Лестница №6	42,68	856,71	934,80	1834.19	9.51	192.92	3064,65	1962,64	30,48	151,62	1328,86	1287,62	8028,30	9862,49	9862,49
Всего	42.68	856.71	934.80	1834.19	9.51	192.92	3064.65	1962.64	30.48	151.62	1328.86	1287.62	8028.30	9862.49	9862.49


1. Данный лист смотри совместно с листами 28....42.

							НУ_ПОЛИК7/10–2023/04/10–2023 ПР–КЖ2.3–2						
							Взрослая поликлиника на 750 посещений для южной части г.Новый Уренгой, в том числе затраты на проектно-изыскательские работы						
8	–	Зам.	324–24			19.09.24	Секция 3						
Изм.	Кол.уч.	Лист	№ док	Подп.	Дата								
Разраб.	Хойлов				19.09.24								
Рук. груп.	Хойлов				19.09.24								
Нач. отг.	Илюткин				19.09.24		Спецификация и ведомость расхода стали к лестнице 6						
					19.09.24								
Н. контр.	Давыдова				19.09.24								
ГИП	Прокопьев				19.09.24								




Спецификация на изделия

Арматурные сетки 6С-1....6С-4

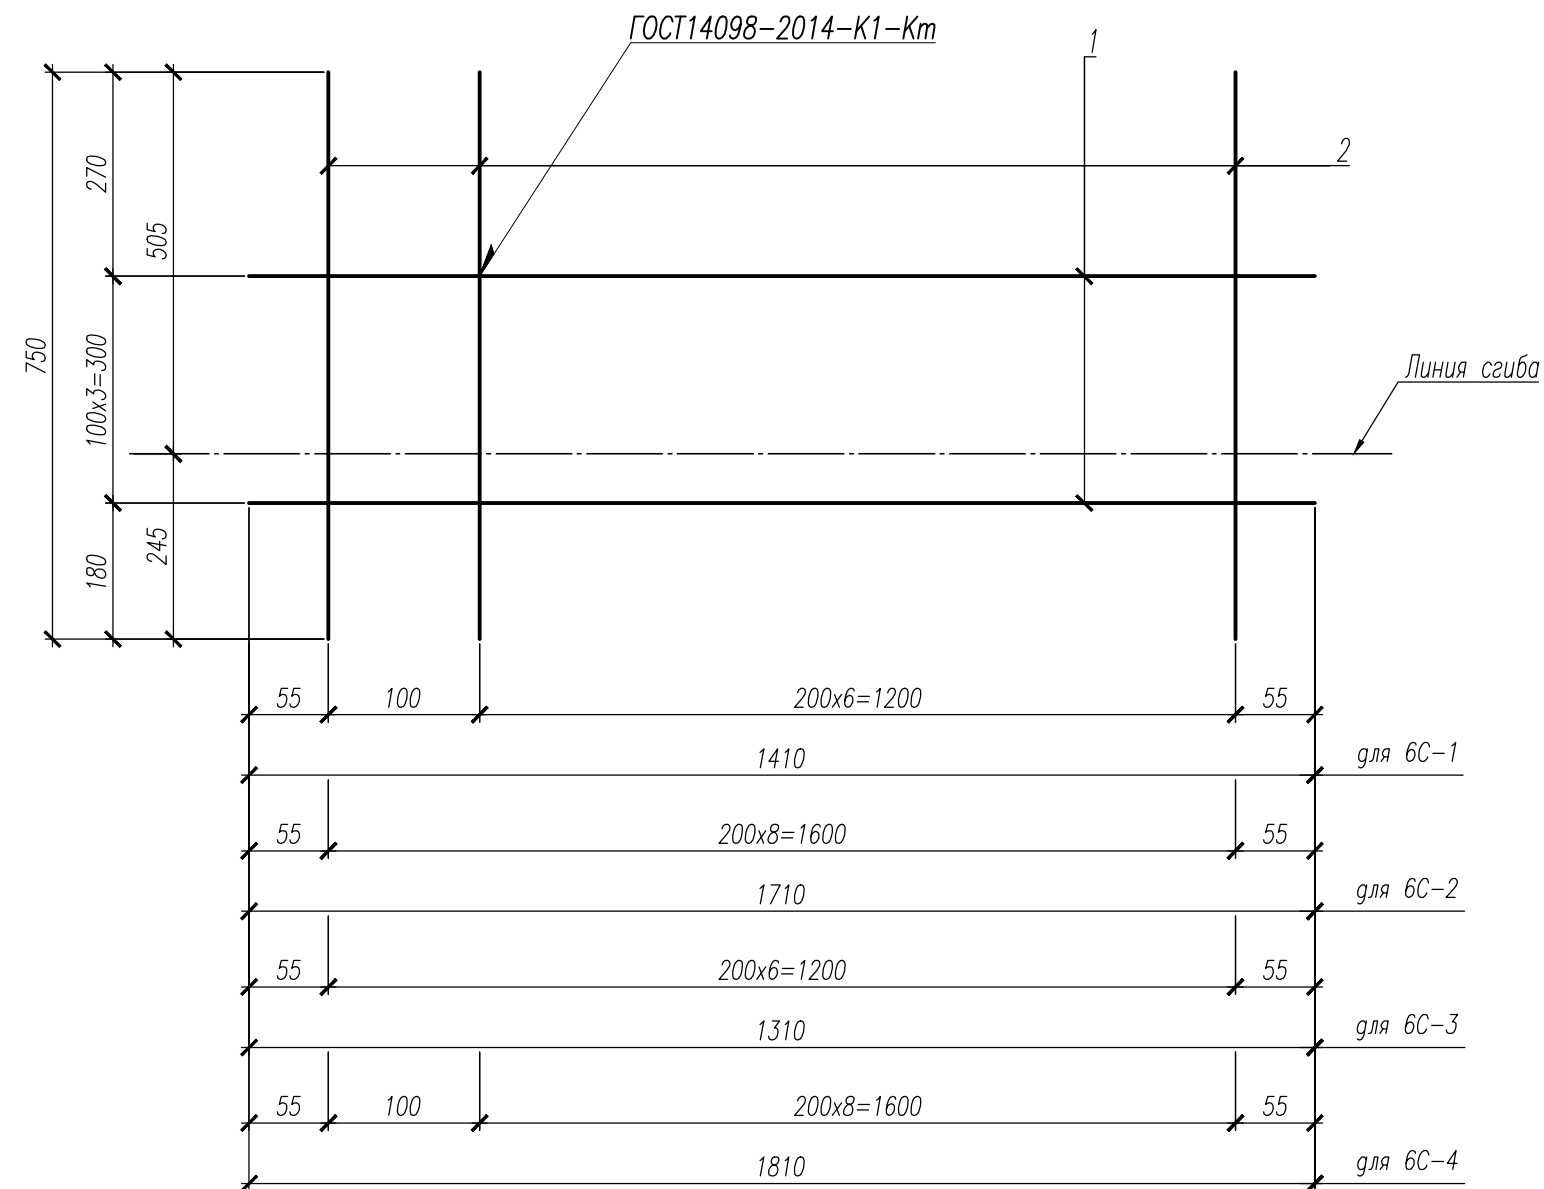


Марка, поз.	Обоз наче ние	Наименование	Кол.	Масса ед., кг	Приме чание
6С-1	1	∅ 8 А240 ГОСТ 34028-2016 L=1410	4	0,56	4,59
	2	∅ 8 А240 ГОСТ 34028-2016 L= 750	8	0,30	
6С-2	1	∅ 8 А240 ГОСТ 34028-2016 L=1710	4	0,68	5,36
	2	∅ 8 А240 ГОСТ 34028-2016 L= 750	9	0,30	
6С-3	1	∅ 8 А240 ГОСТ 34028-2016 L=1310	4	0,52	4,14
	2	∅ 8 А240 ГОСТ 34028-2016 L= 750	7	0,30	
6С-4	1	∅ 8 А240 ГОСТ 34028-2016 L=1810	4	0,71	5,82
	2	∅ 8 А240 ГОСТ 34028-2016 L= 750	10	0,30	
6КР-1	3	∅10 А240 ГОСТ 34028-2016 L=1020	1	0,63	0,79
	4	∅ 8 А240 ГОСТ 34028-2016 L= 200	2	0,08	



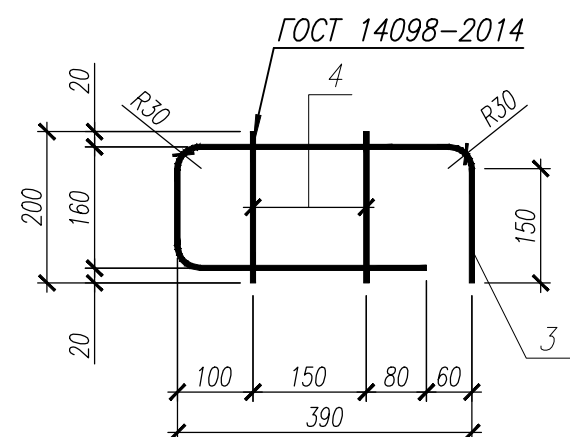

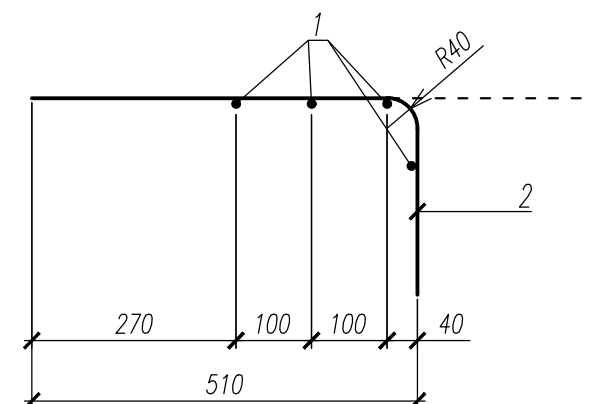


Каркас арматурный 6КР1л





Арматурные сетки 1С-1....1С-4
Вид после сгиба



1. Данный лист смотри совместно с листами 28...42, 44.


						НУ_ПОЛИК7/10-2023/04/10-2023 ПР-КЖ2.3-2							
						Взрослая поликлиника на 750 посещений для южной части г.Новый Уренгой, в том числе затраты на проектно-изыскательские работы							
8	–	Зам.	324-24		19.09.24	Секция 3			Стадия	Лист	Листов		
Изм.	Кол.уч.	Лист	№ док.	Подп.	Дата				P	45			
Разраб.	Хойлов				19.09.24				Арматурные сетки 6С-1....6С-4, арматурный каркас 6КР1л				
Рук. груп.	Хойлов				19.09.24								
Нач. отг.	Илюткин				19.09.24								
					19.09.24								
Н. контр.	Давыдова				19.09.24								
ГИП	Прокопьев				19.09.24								

Армирование монолитной диафрагмы жесткости по оси 18 в осях И-К

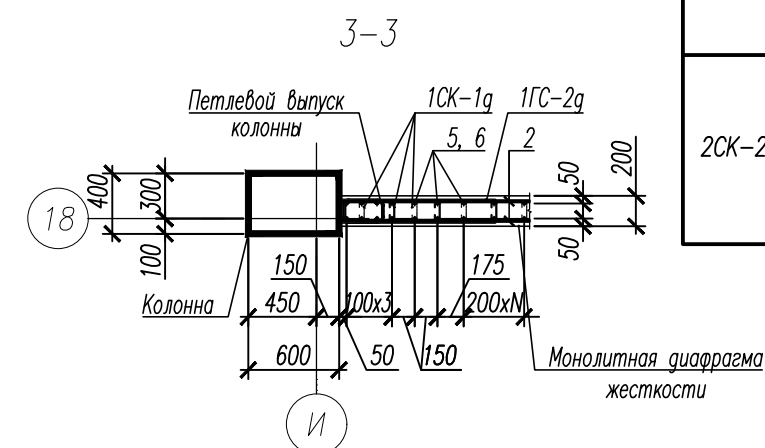
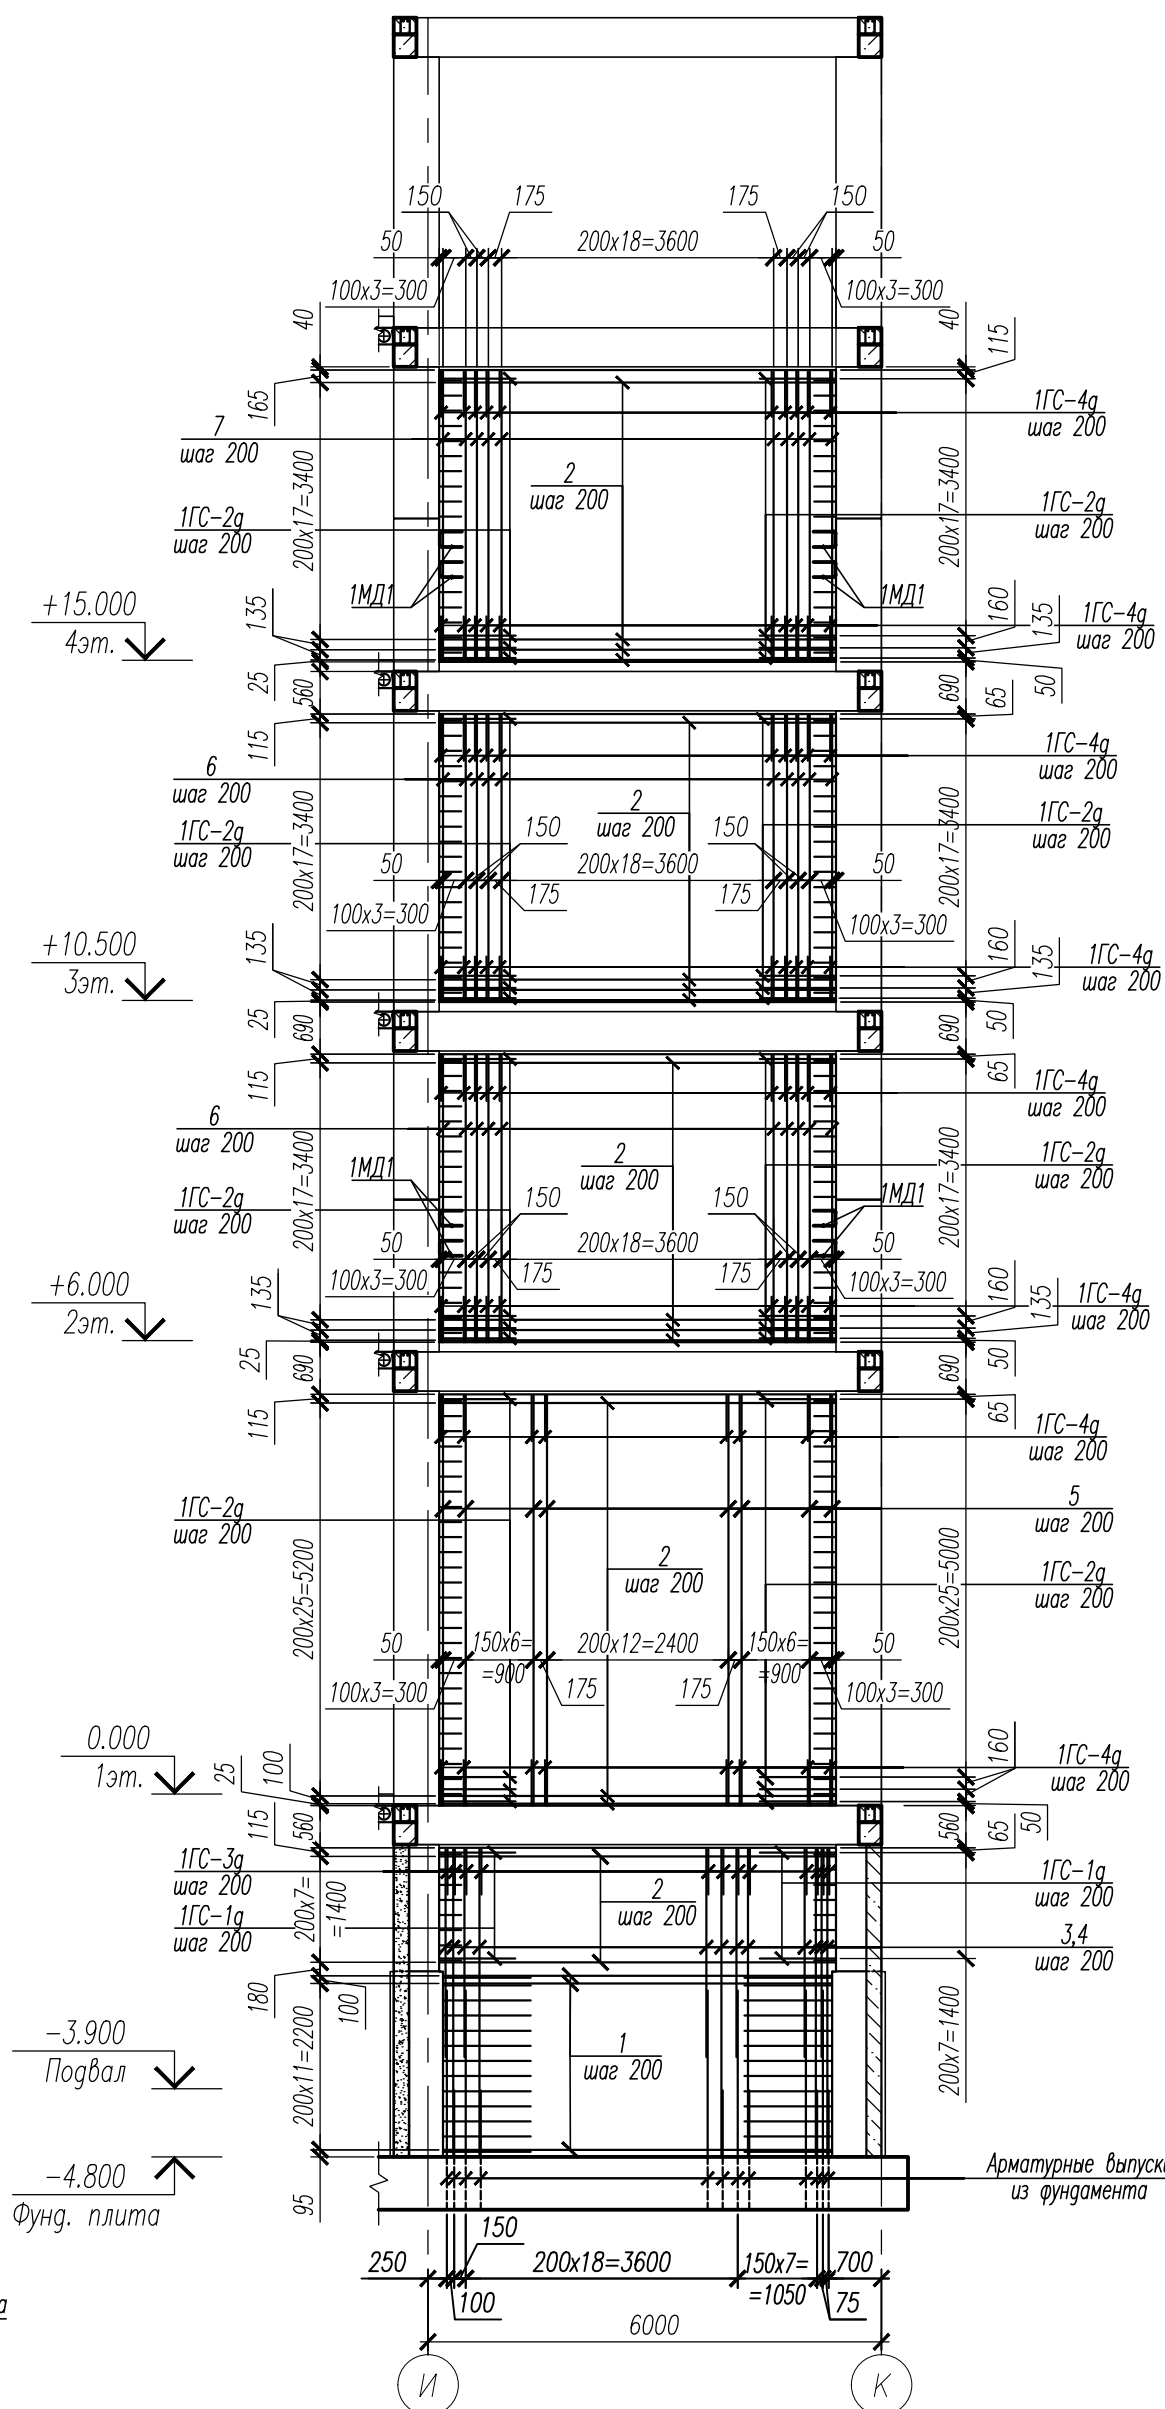


Спецификация элементов и материалов к монолитной диафрагме жесткости
по оси 3 в осях И-К

Поз.	Обозначение	Наименование	Кол.	Масса ед., кг	Приме- чение
1		Ø14 А500С ГОСТ 34028-2016, L= 5130	26	6.20	
2		Ø12 А500С ГОСТ 34028-2016, L= 5230	192	4.64	
3		Ø16 А500С ГОСТ 34028-2016, L= 2750	30	4.34	
4		Ø16 А500С ГОСТ 34028-2016, L= 4070	30	6.42	
5		Ø12 А500С ГОСТ 34028-2016, L= 5420	66	4.81	
6		Ø12 А500С ГОСТ 34028-2016, L= 3790	124	3.36	
7		Ø12 А500С ГОСТ 34028-2016, L= 3840	62	3.41	
		Детали			
1ГС-1g		Ø12 А500С ГОСТ 34028-2016, L= 2165	16	1.92	
1ГС-2g		Ø12 А500С ГОСТ 34028-2016, L= 2115	176	1.88	
1ГС-3g		Ø12 А500С ГОСТ 34028-2016, L= 1365	30	1.21	
1ГС-4g		Ø12 А500С ГОСТ 34028-2016, L= 1315	254	1.17	
1ГС-5g		Ø 25 А500С ГОСТ 34028-2016, L= 3645	6	14.05	
1ГС-6g		Ø 25 А500С ГОСТ 34028-2016, L= 4040	6	15.57	
1ГС-7g		Ø 25 А500С ГОСТ 34028-2016, L= 5415	6	20.87	
1ГС-8g		Ø 25 А500С ГОСТ 34028-2016, L= 3230	6	12.45	
1ГС-9g		Ø 25 А500С ГОСТ 34028-2016, L= 5115	12	19.71	
1ГС-10g		Ø 25 А500С ГОСТ 34028-2016, L= 3325	12	12.81	
1ГС-11g		Ø 25 А500С ГОСТ 34028-2016, L= 4815	6	18.55	
1ГС-12g		Ø 25 А500С ГОСТ 34028-2016, L= 3325	6	12.81	
1ГС-13g		Ø 20 А500С ГОСТ 34028-2016, L= 3750	6	9.25	
1ГС-14g		Ø 20 А500С ГОСТ 34028-2016, L= 3160	6	7.79	
1СК-1		Ø 8 А240 ГОСТ 34028-2016, L= 300	315	0.12	
1СК-2		Ø 8 А240 ГОСТ 34028-2016, L= 250	1392	0.10	
1МД1		Ø12 А240 ГОСТ 34028-2016, L= 1730	8	1.54	
		Материалы			
	ГОСТ 26633-2015	Бетон В25	23.43		м ³





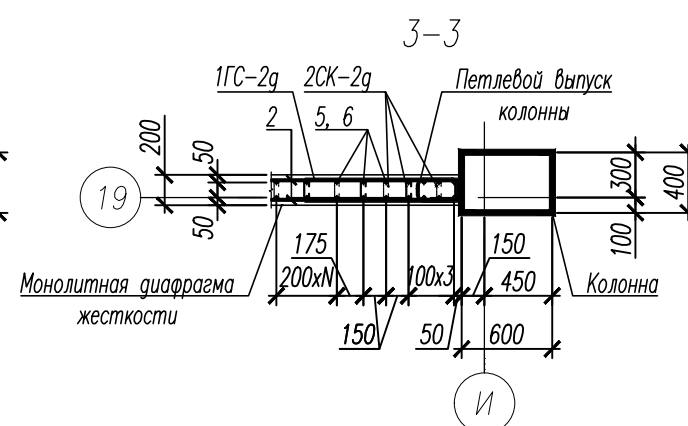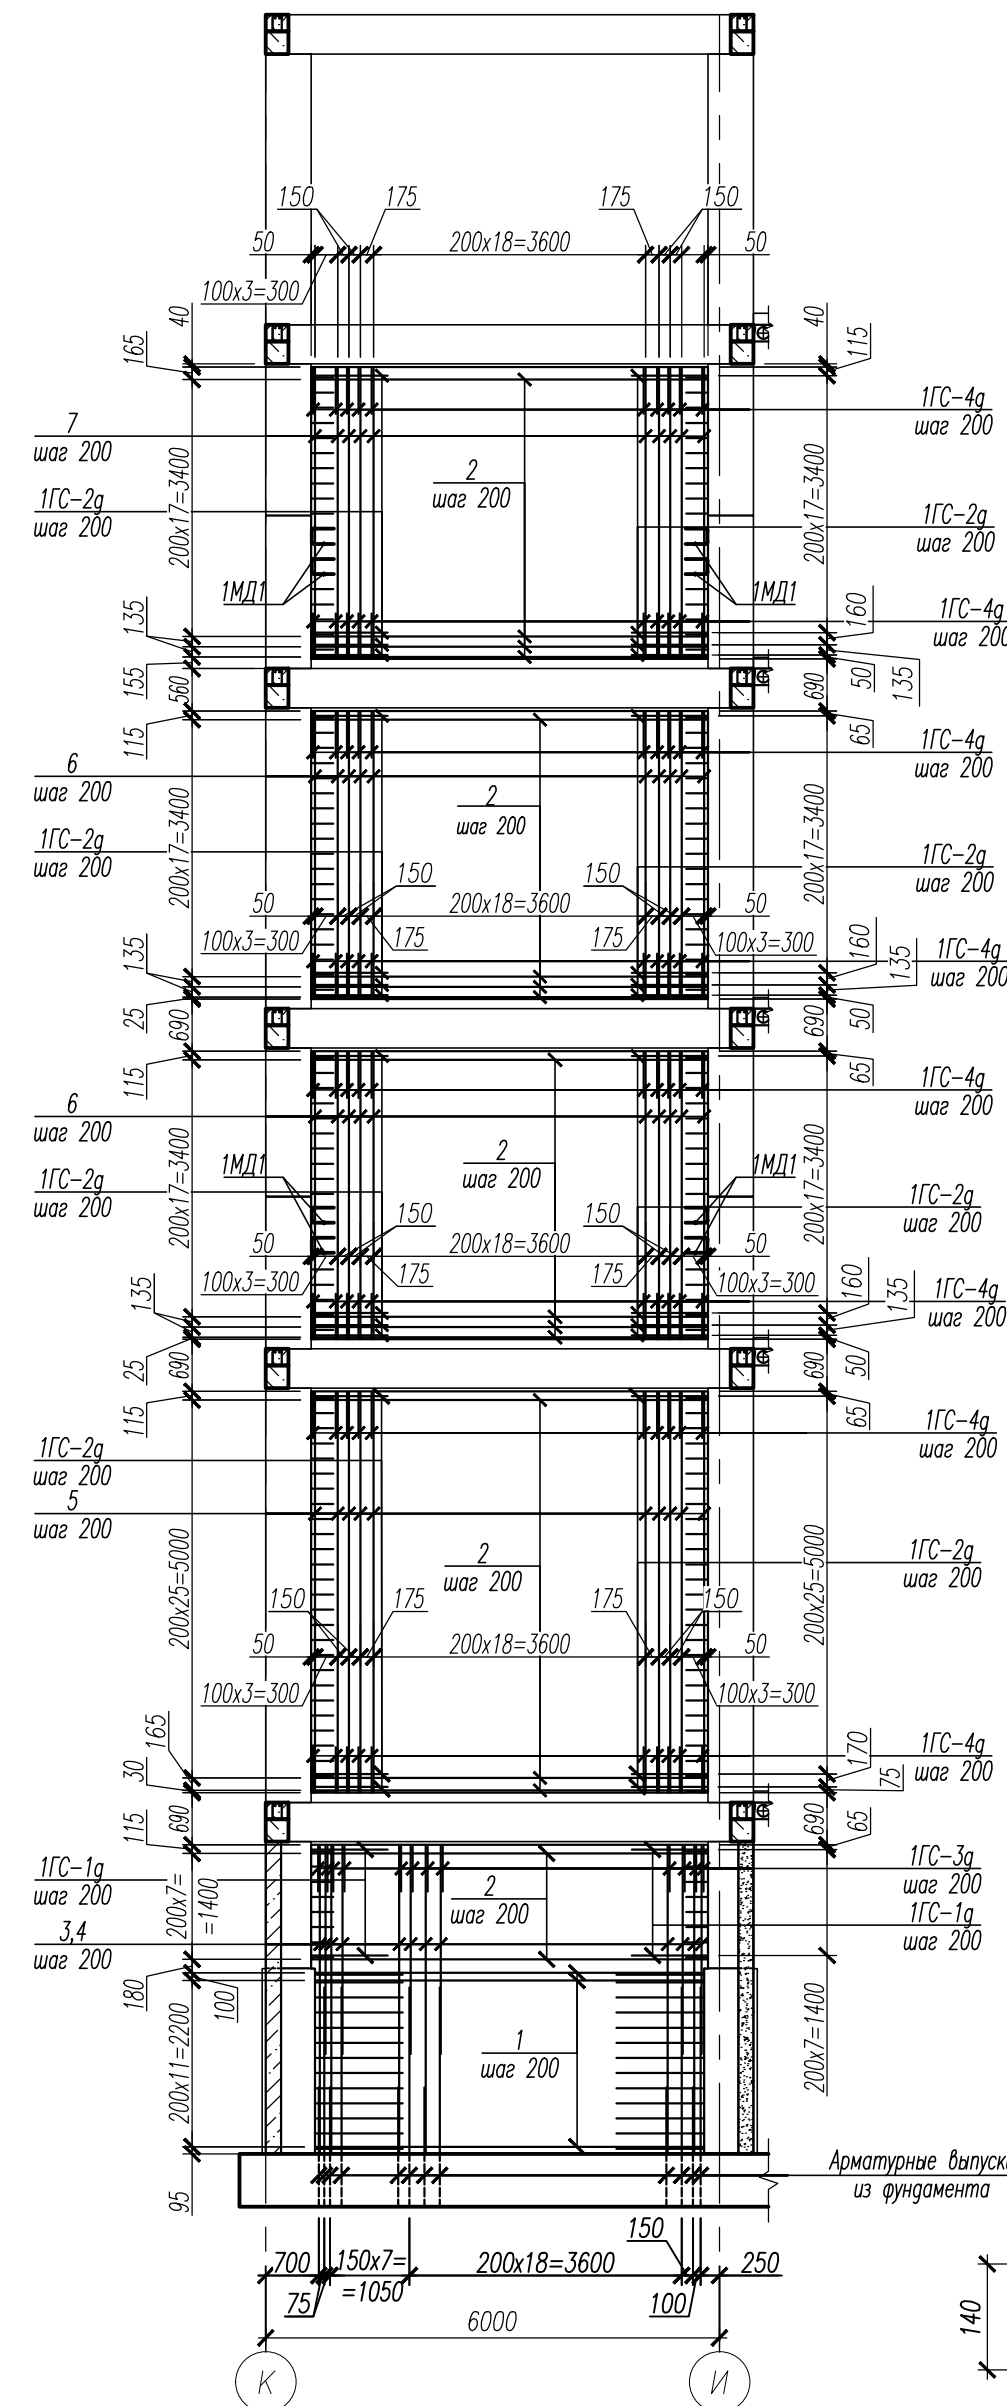


- | | | | | | | | | | |
|------------|-----------|------|--------|-------|----------|--|---|------|--------|
| | | | | | | НУ_ПОЛИК7/10-2023/04/10-2023 ПР-КЖ2.3-2 | | | |
| | | | | | | Взрослая поликлиника на 750 посещений для южной части
г.Новый Уренгой, в том числе затраты на
проектно-изыскательские работы | | | |
| Изм. | Кол.уч. | Лист | № док. | Погн. | Дата | Секция 3 | Стадия | Лист | Листов |
| Разраб. | Хойлова | | | | 22.04.24 | | Р | 46 | |
| Рук. груп. | Хойлов | | | | 22.04.24 | | | | |
| Нач. отг. | Илюткин | | | | 22.04.24 | | | | |
| Н. контр. | Давыдова | | | | 22.04.24 | Монолитная диафрагма жесткости 1,
по оси 18 в осях И-К |  | | |
| ГИП | Прокопьев | | | | 22.04.24 | | | | |





Армирование монолитной диафрагмы жесткости по оси 19 в осях К-И



Спецификация элементов и материалов к монолитной диафрагме жесткости по оси 2 в осях И-К

Поз.	Обозначение	Наименование	Кол.	Масса ед., кг	Приме- чение
1		Ø 14 А500С ГОСТ 34028-2016, L= 5130	26	6.20	
2		Ø 12 А500С ГОСТ 34028-2016, L= 5230	190	4.64	
3		Ø 16 А500С ГОСТ 34028-2016, L= 2750	30	4.34	
4		Ø 16 А500С ГОСТ 34028-2016, L= 4070	30	6.42	
5		Ø 12 А500С ГОСТ 34028-2016, L= 5290	62	4.70	
6		Ø 12 А500С ГОСТ 34028-2016, L= 3790	124	3.36	
7		Ø 12 А500С ГОСТ 34028-2016, L= 3840	62	3.41	
		Детали			
1ГС-1g		Ø 12 А500С ГОСТ 34028-2016, L= 2165	16	1.92	
1ГС-2g		Ø 12 А500С ГОСТ 34028-2016, L= 2115	174	1.88	
1ГС-3g		Ø 12 А500С ГОСТ 34028-2016, L= 1365	30	1.21	
1ГС-4g		Ø 12 А500С ГОСТ 34028-2016, L= 1315	248	1.17	
1ГС-5g		Ø 25 А500С ГОСТ 34028-2016, L= 3395	24	13.08	
1ГС-6g		Ø 25 А500С ГОСТ 34028-2016, L= 3980	24	15.34	
1СК-1g		Ø 8 А240 ГОСТ 34028-2016, L= 300	310	0.12	
1СК-2g		Ø 8 А240 ГОСТ 34028-2016, L= 250	1349	0.10	
1МД1		Ø 12 А240 ГОСТ 34028-2016, L= 1730	8	1.54	
		Материалы			
	ГОСТ 26633-2015	Бетон В25	23.43		м ³


- | | | | | | | | | | |
|------------|-----------|---|--------|---|----------|---|----------|------|---|
| | | | | | | НУ_ПОЛИК7/10-2023/04/10-2023 ПР-КЖ2.3-2 | | | |
| 12 | 1 | Изм. | 422-24 |  | 03.12.24 | Взрослая поликлиника на 750 посещений для южной части
г.Новый Уренгой, в том числе затраты на
проектно-исследовательские работы | | | |
| Изм. | Кол.уч. | Лист | № док. | Погн. | Дата | Секция 3 | Страница | Лист | Листов |
| Разраб. | Хойлов |  | | | 22.04.24 | | Р | 47 | |
| Рук. груп. | Хойлов |  | | | 22.04.24 | | | | |
| Нач. отг. | Илюткин |  | | | 22.04.24 | | | | |
| Н. контр. | Давыдова |  | | | 22.04.24 | Монолитная диафрагма жесткости 2,
по оси 19 в осях К-И | | |  |
| ГИП | Прокопьев |  | | | 22.04.24 | | | | |

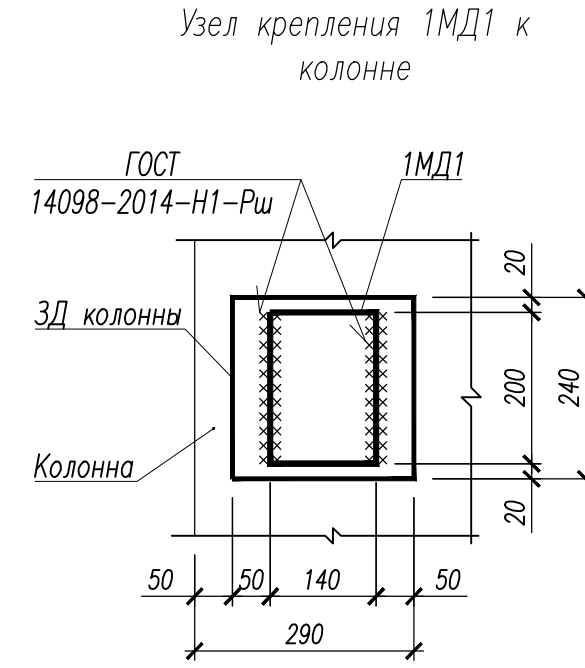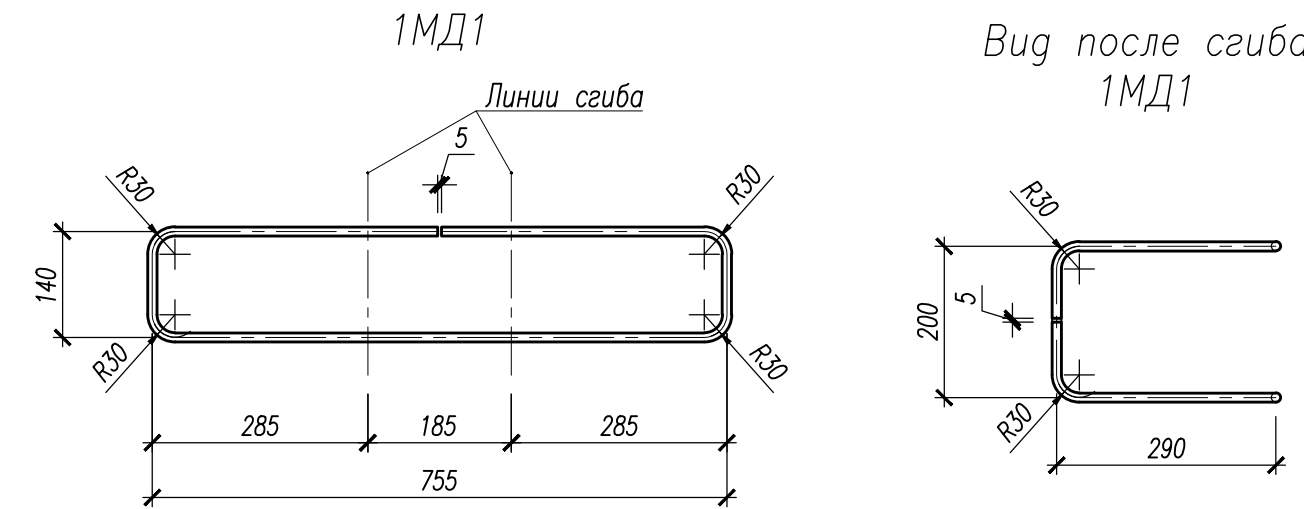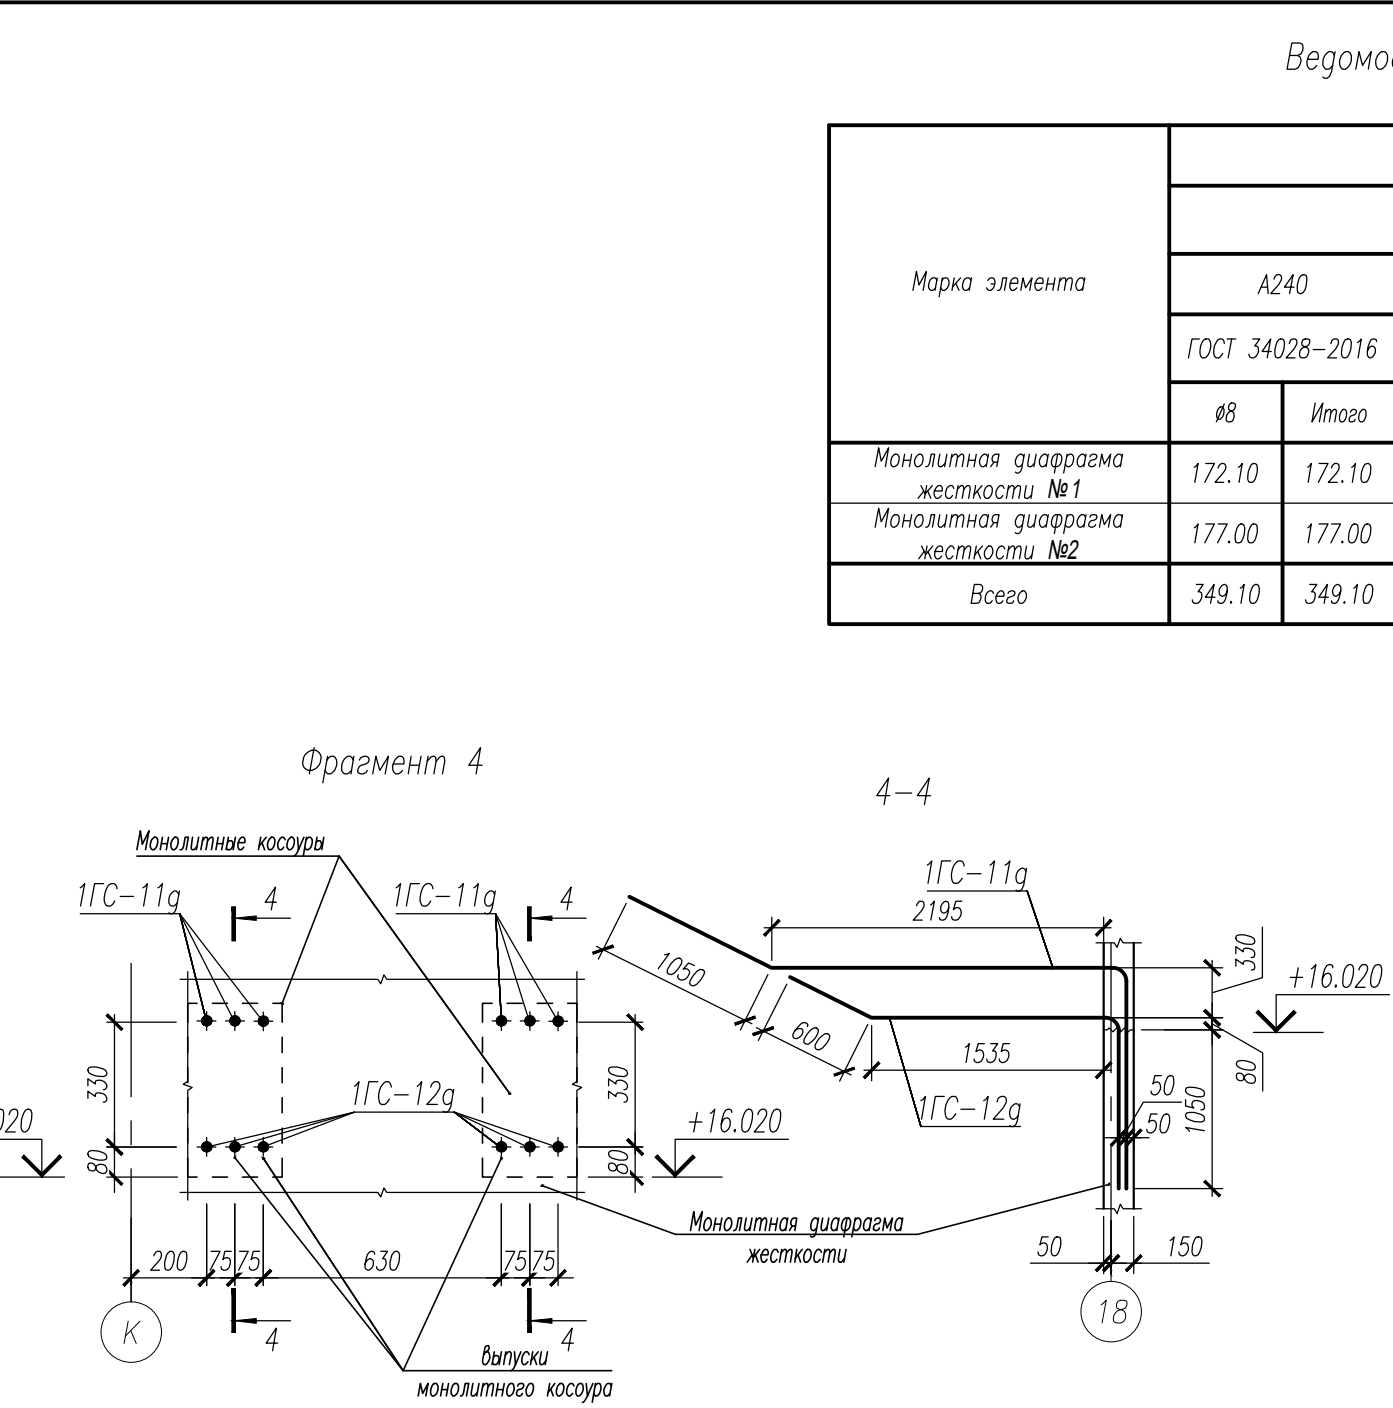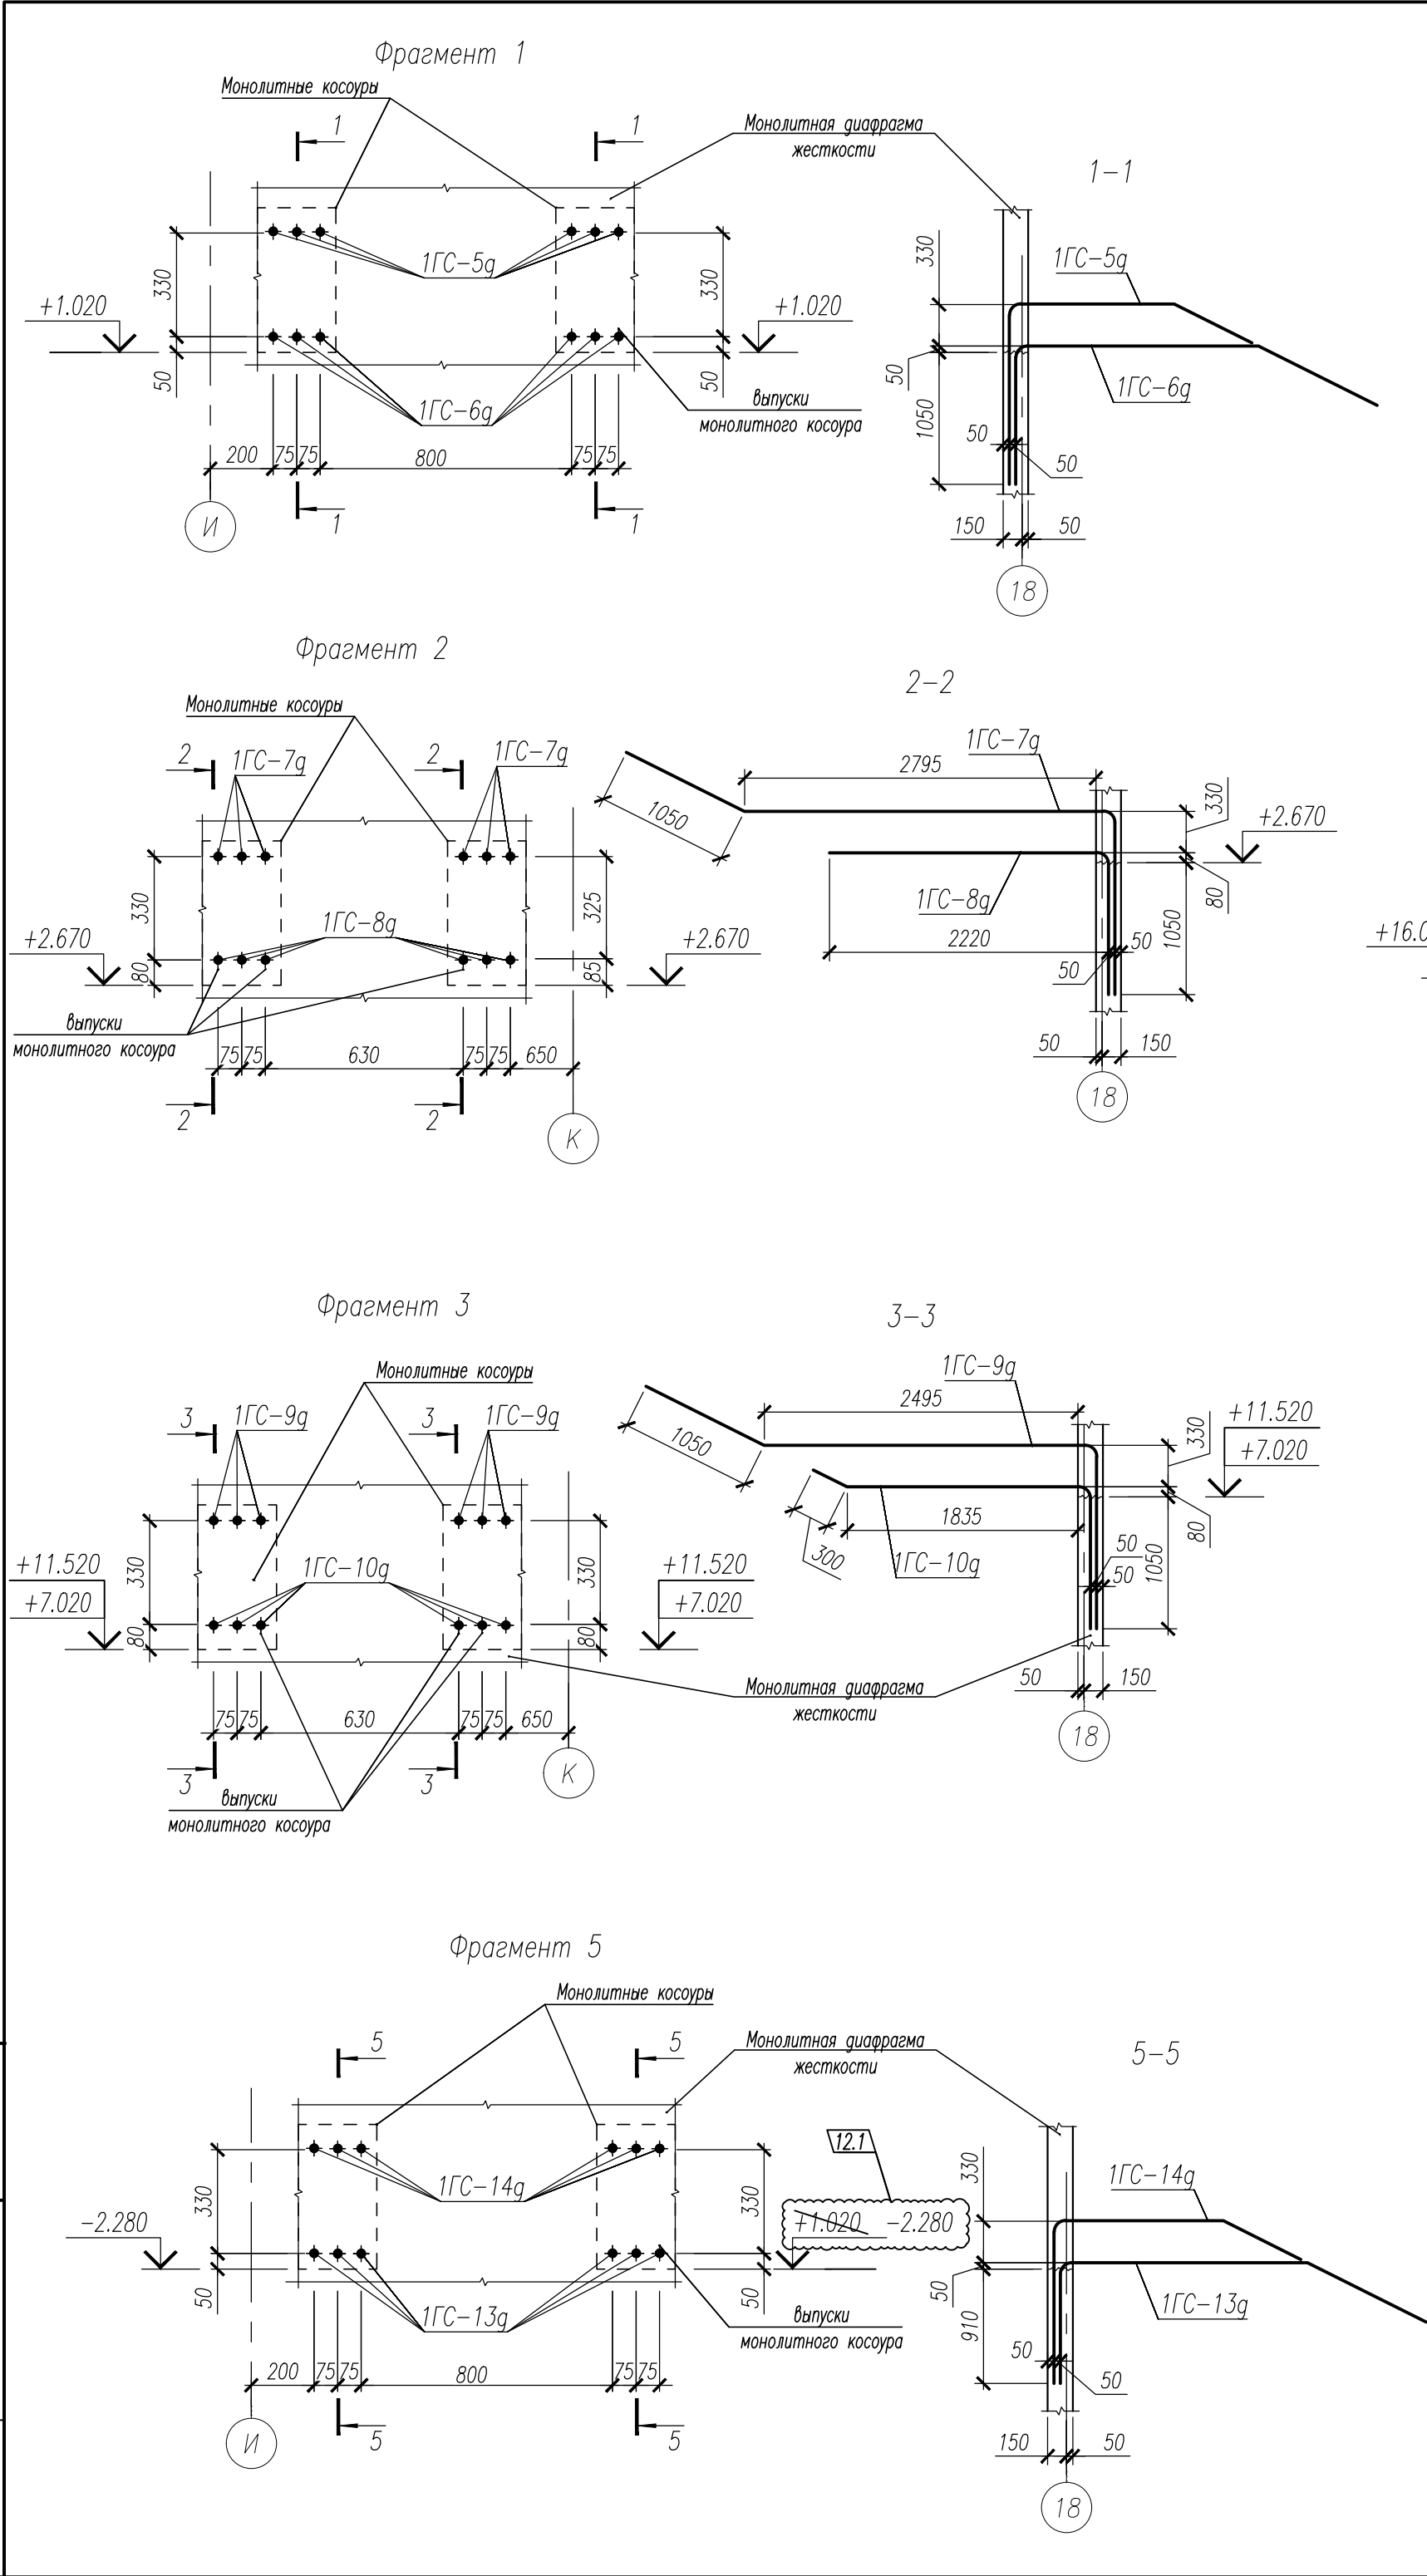

1. Армирование диафрагмы жесткости вести совместно с конструкциями лестницы смотри лист 49 ... 64.
2. Фрагменты 1-1...5-5 замаркированы на листе 46.

НУ_ПОЛИК7/10-2023/04/10-2023 ПР-КЖ2.3-2					
Взрослая поликлиника на 750 посещений для южной части г.Новый Уренгой, в том числе затраты на проектно-изыскательские работы					
12	1	Изм.	422-24	03.12.24	
Изм.	Кол.уч.	Лист № док	Погн.	Дата	
Разраб.	Хойлова			22.04.24	
Рук. груп.	Хойлов			22.04.24	
Нач. отг.	Илюткин			22.04.24	
Н. контр.	Давыдова			22.04.24	
ГИП	Прокопьев			22.04.24	
Секция 3					Лист 48
Фрагменты 1...4 к ДЖ1, металлическая деталь 1МД1, узел крепления 1МД1 к колонне, ведомость расхода стали на ДЖ1, ДЖ2					





Ведомость расхода стали для монолитных диафрагм жесткости 1 и 2											
Изделия арматурные							Изделия закладные				Общий расход
Арматура класса						Всего	Арматура класса			Всего	
A240		A500С					A500С				
ГОСТ 34028–2016		ГОСТ 34028–2016					ГОСТ 34028–2016				
	Итого	Ø12	Ø14	Ø16			Итого	Ø20	Ø25		
	172.10	2497.68	161.20	322.80		2981,68	3153,78		682,08	682.08	3835,86
	177.00	2543.80	161.20	322.80		3027,80	3204,80	102,24	956,04	1058.28	4263,08
0	349.10	5041.48	322.40	645.60		6009.48	6358.58	102.24	1638.12	1740.36	8098.94

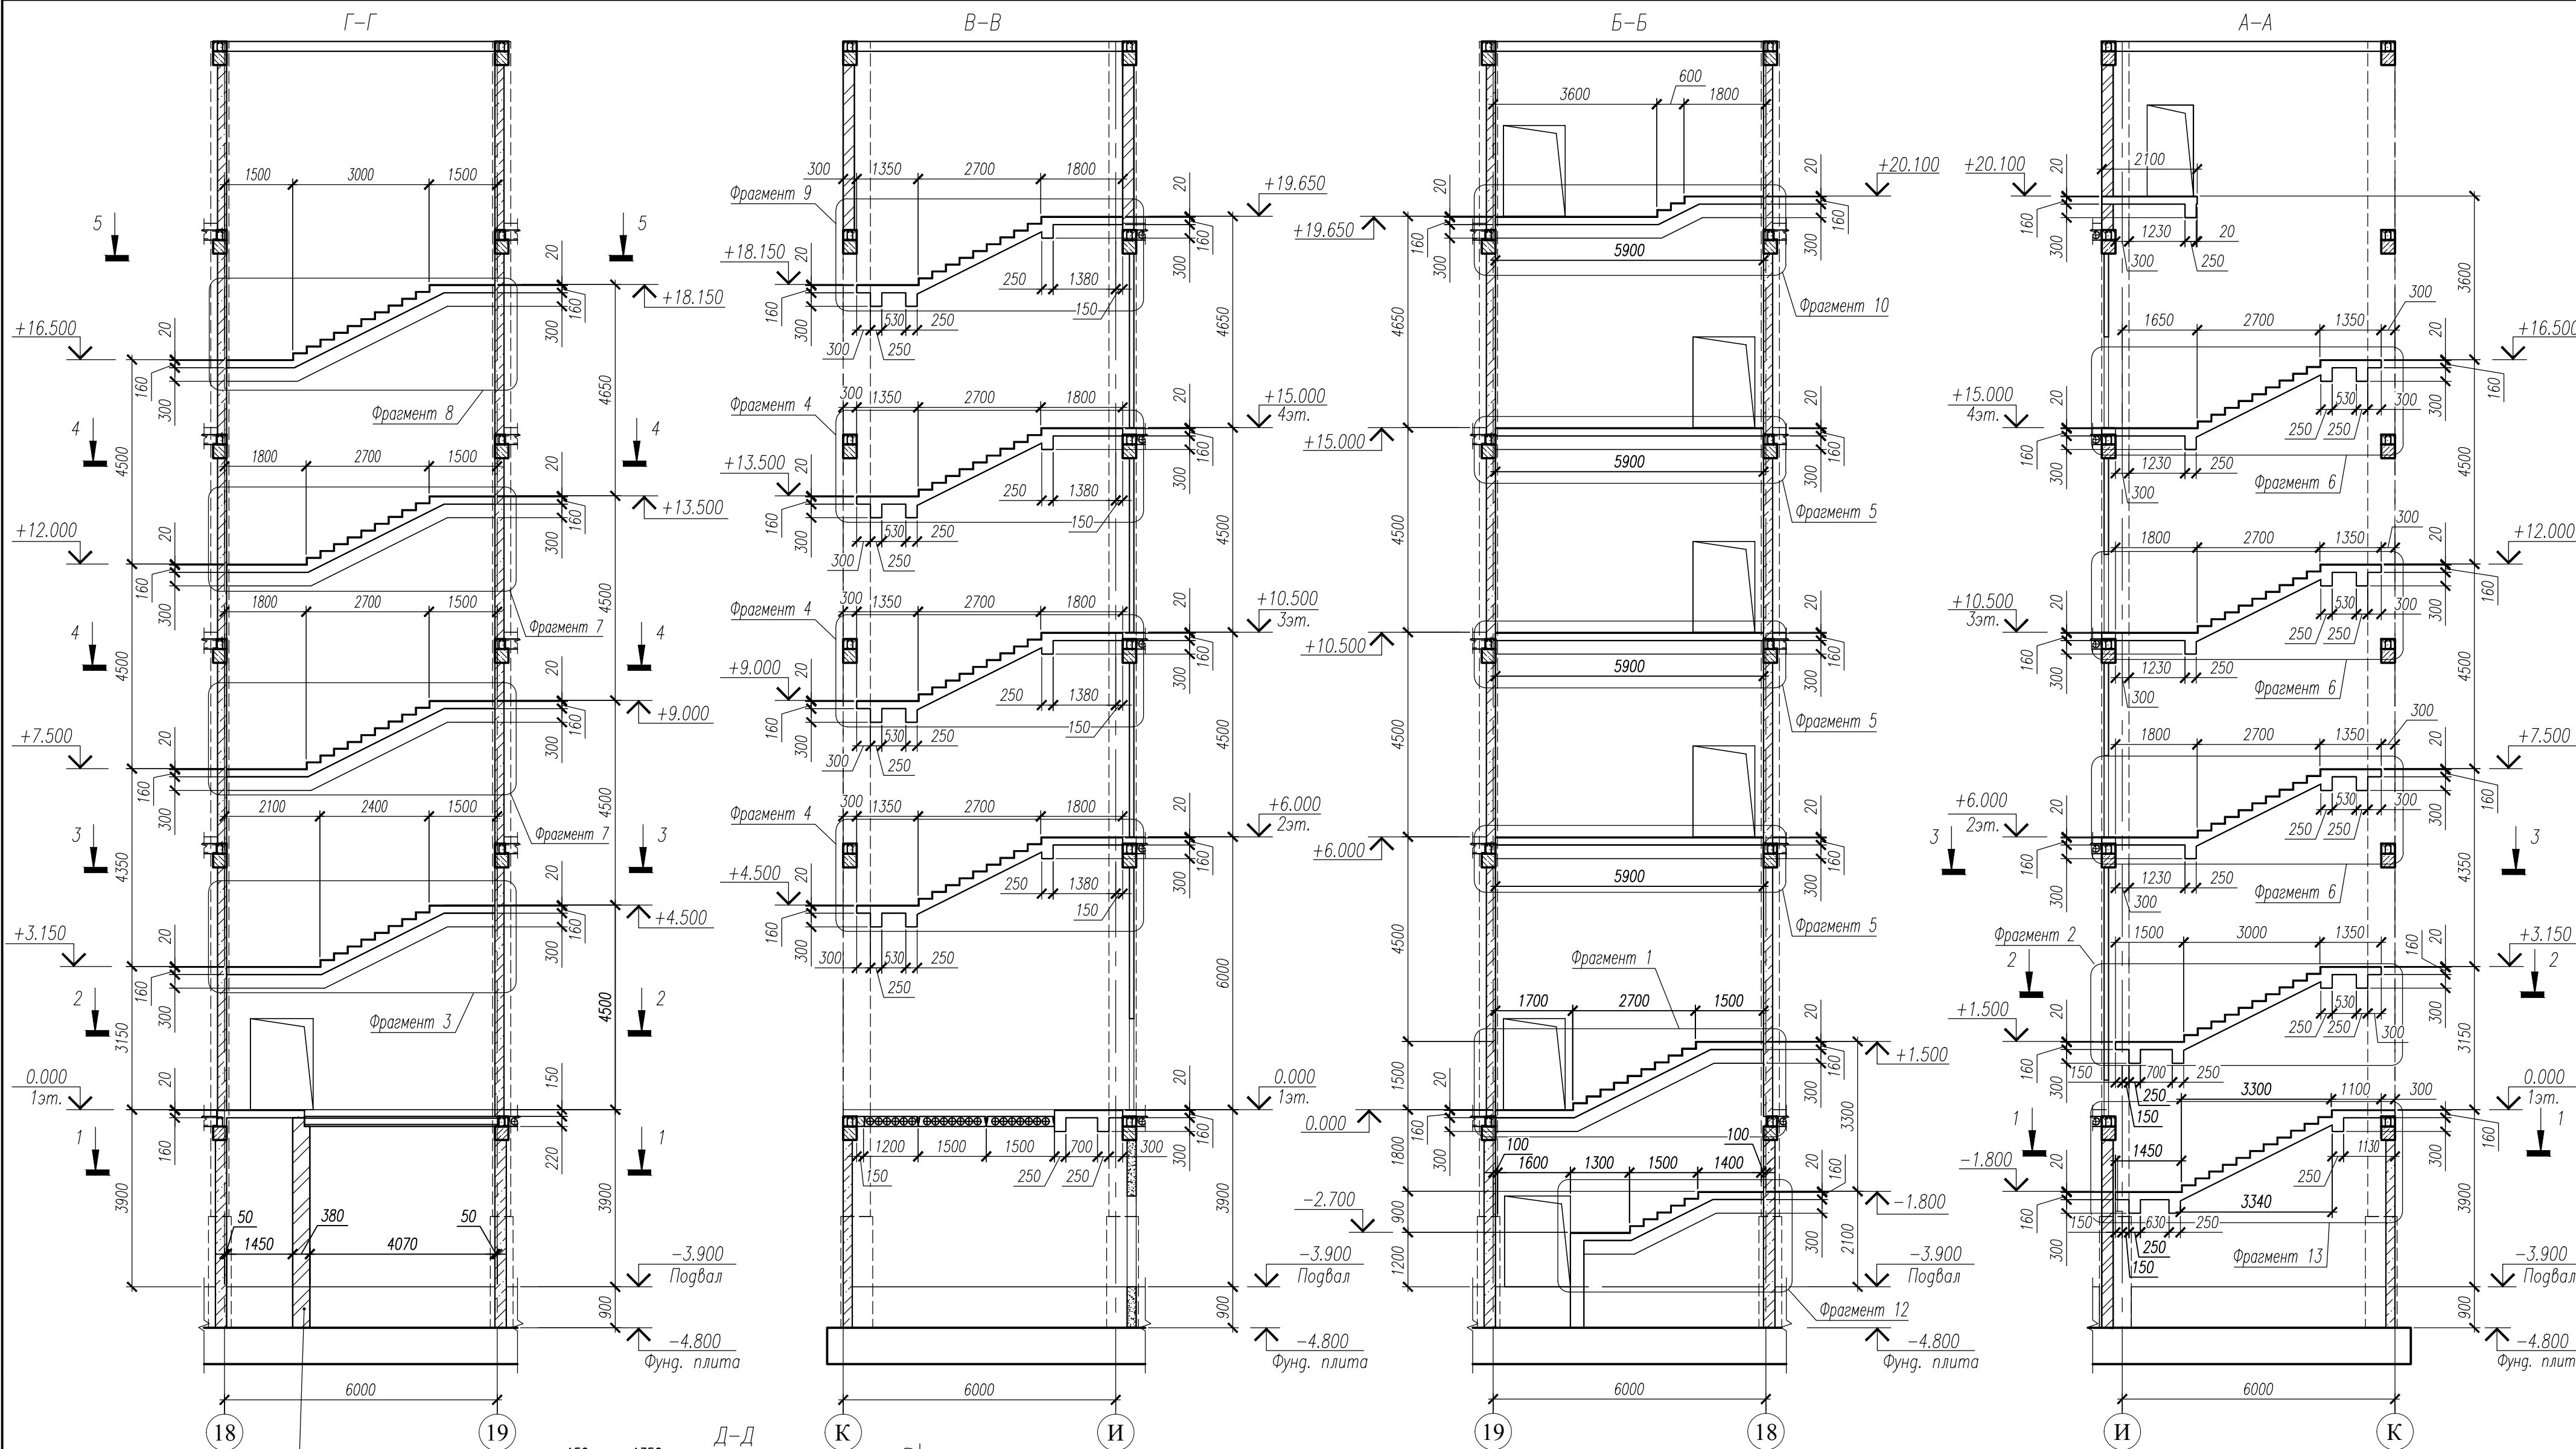


Кладка из кирпича КР-р-по 1НФ/100/2,0/75
ГОСТ 530-2012
армированная сеткой Ø3Вр-1 яч.50 через три
ряда кладки на ЦПР М75





1. Общие примечания смотри лист 25.
2. Армирование конструкций лестничной клетки вести совместно с монолитными диафрагмами жесткости
смотри листы 46...48.
3. Данный лист смотри совместно с листами 53...67.
4. Сечения 1-1....6-6 смотри лист 53.
5. Фрагменты 1....13 смотри листы 54...67.

					НУ_ПОЛИК7/10-2023/04/10-2023 ПР-КЖ2.3-2		
					Взрослая поликлиника на 750 посещений для южной части г.Новый Уренгой, в том числе затраты на проектно-исследовательские работы		
					Секция 3	Лист	Листов
					Р	49	
					Лестница 5 в осях 18-19 и И-К		
5	-	Зам.	292-24	26.08.24			
Изм.	Кол.уч.	Лист № док.	Подп.	Дата			
Разраб.	Андреев			26.08.24			
Рук. груп.	Хойлов			26.08.24			
Нач. отд.	Илюткин			26.08.24			
Н. контр.	Давыдова			26.08.24			
ГИП	Прокопьев			26.08.24			

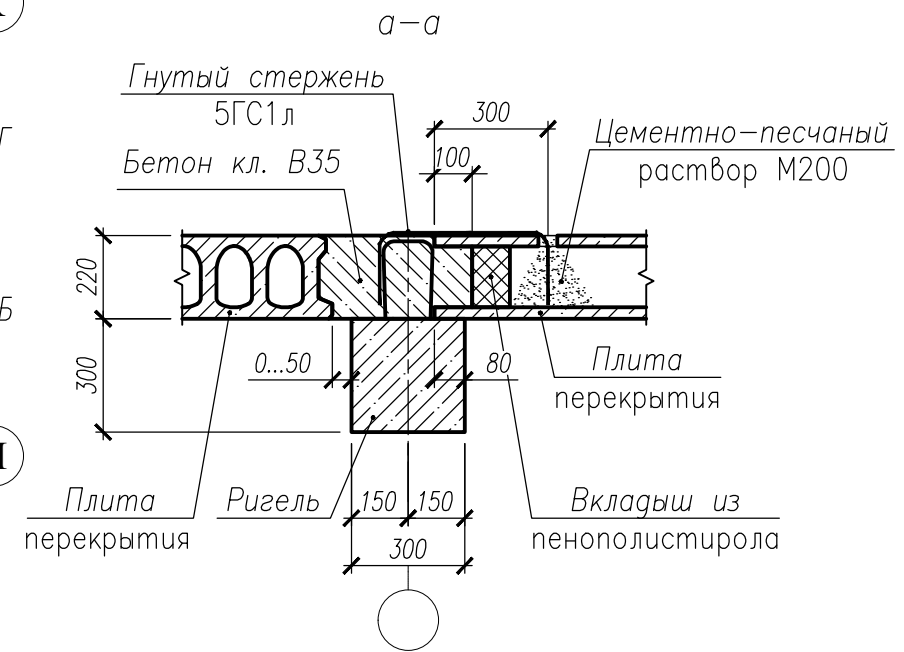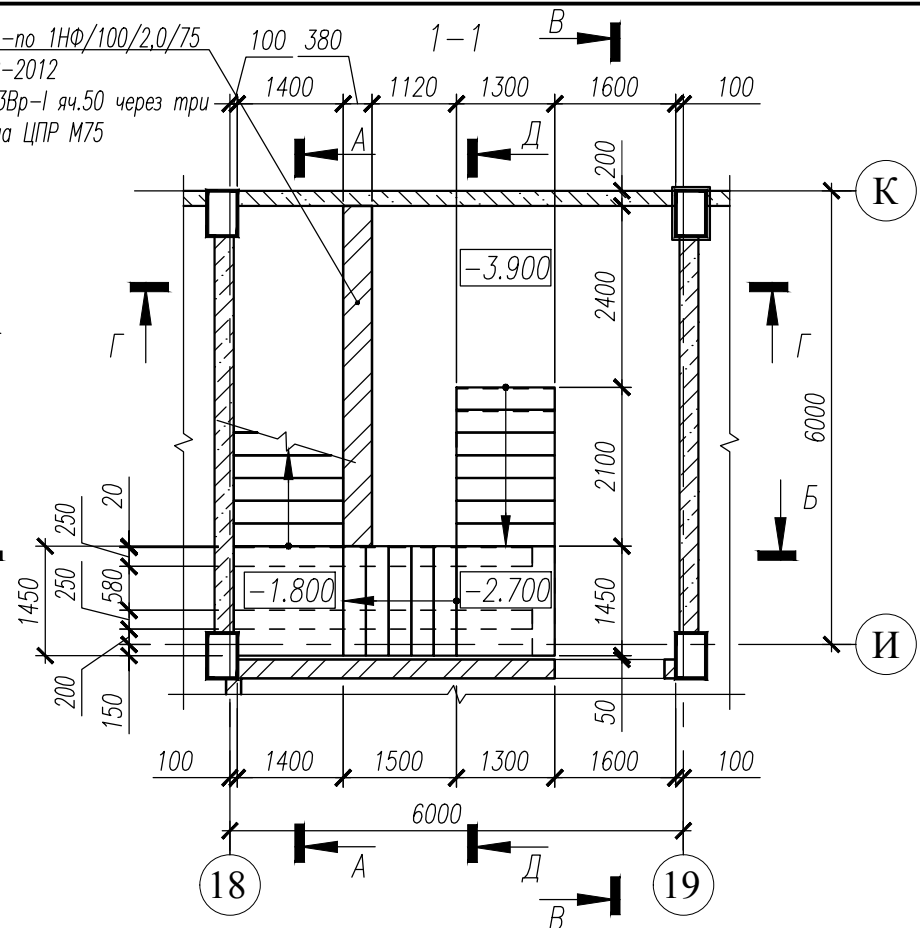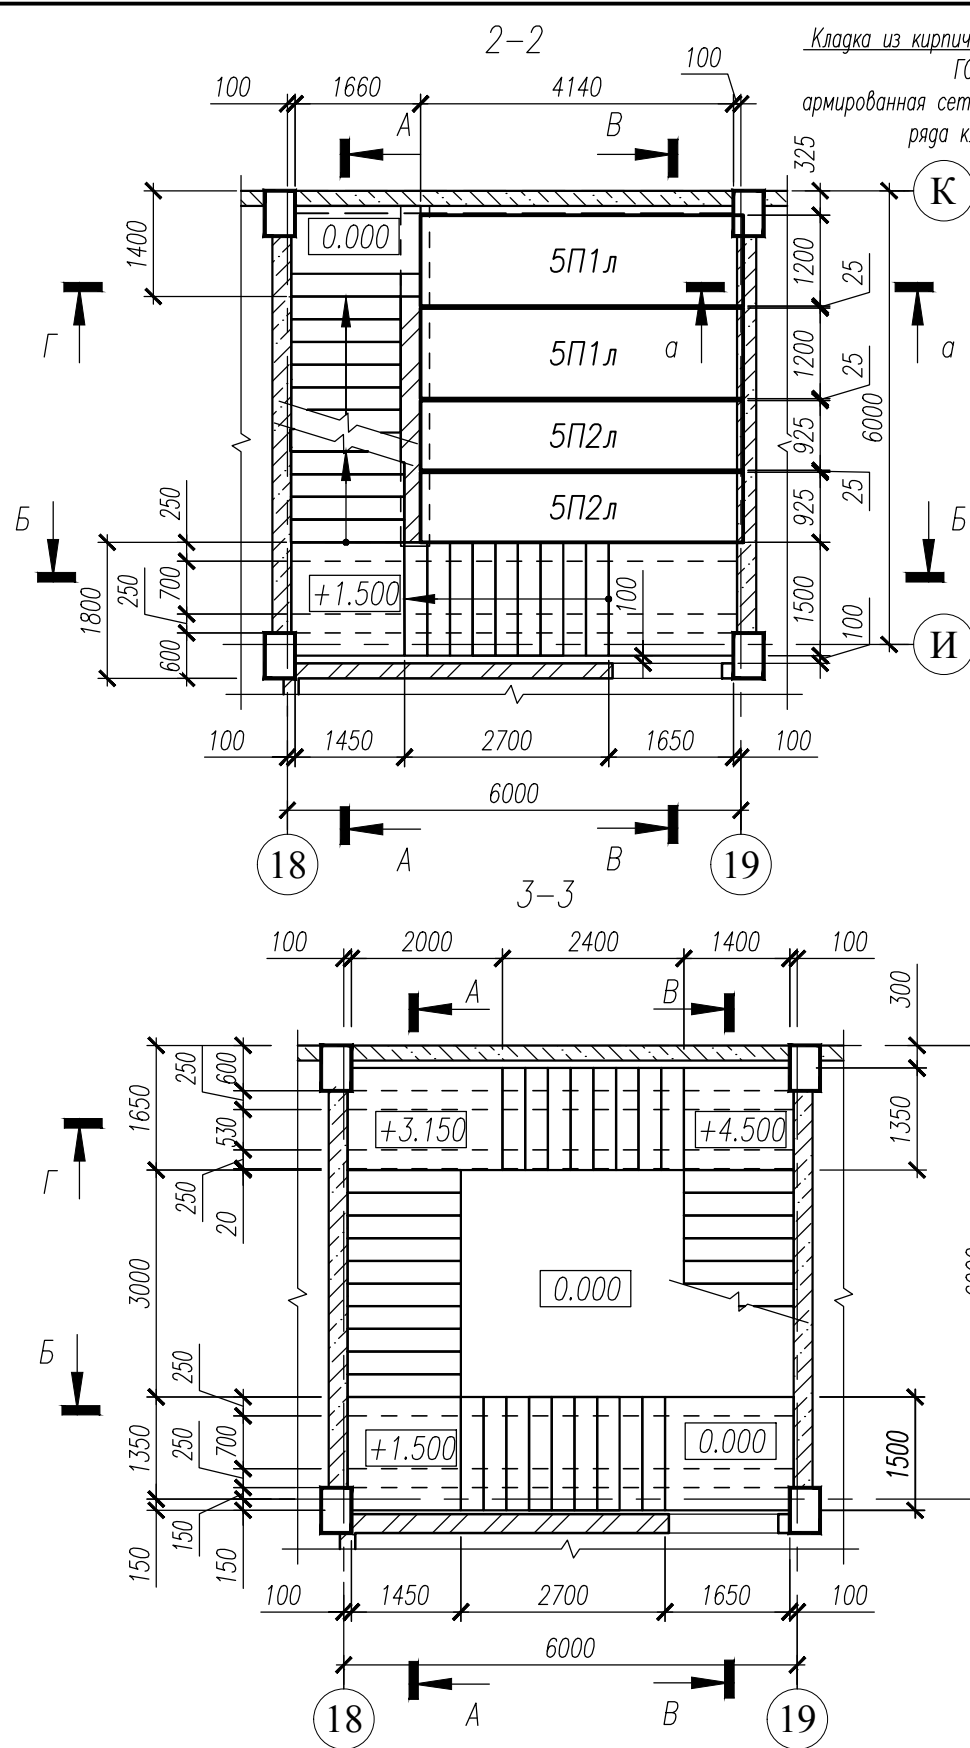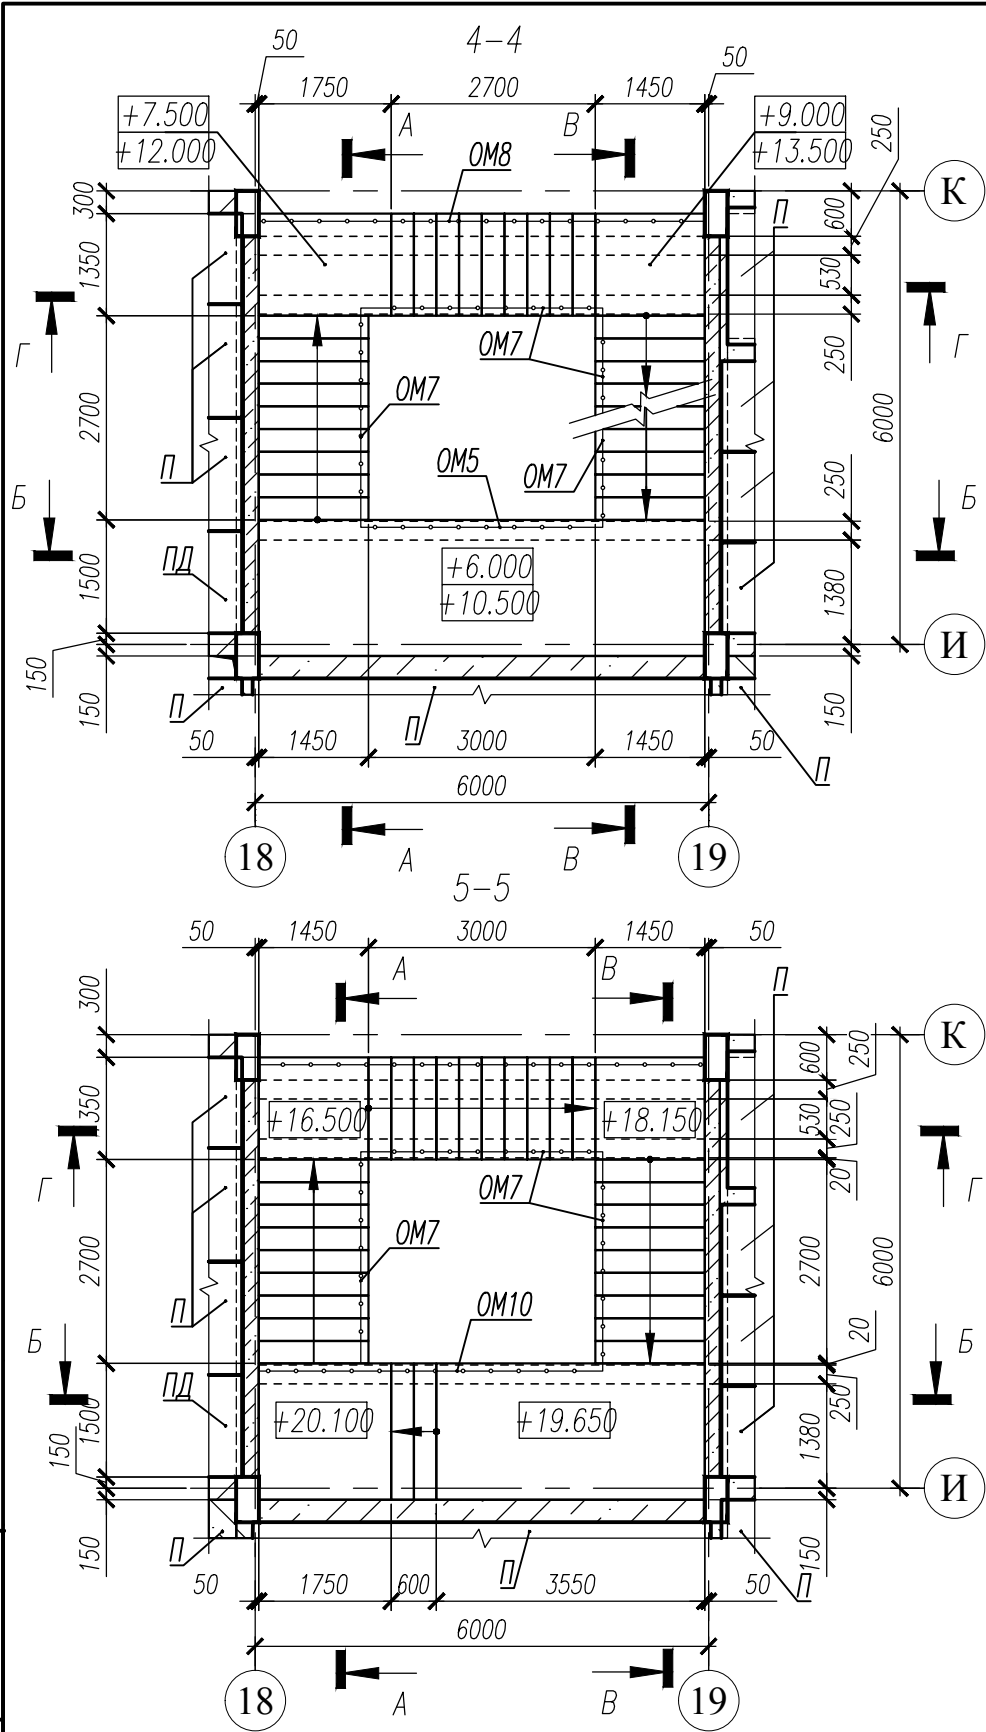



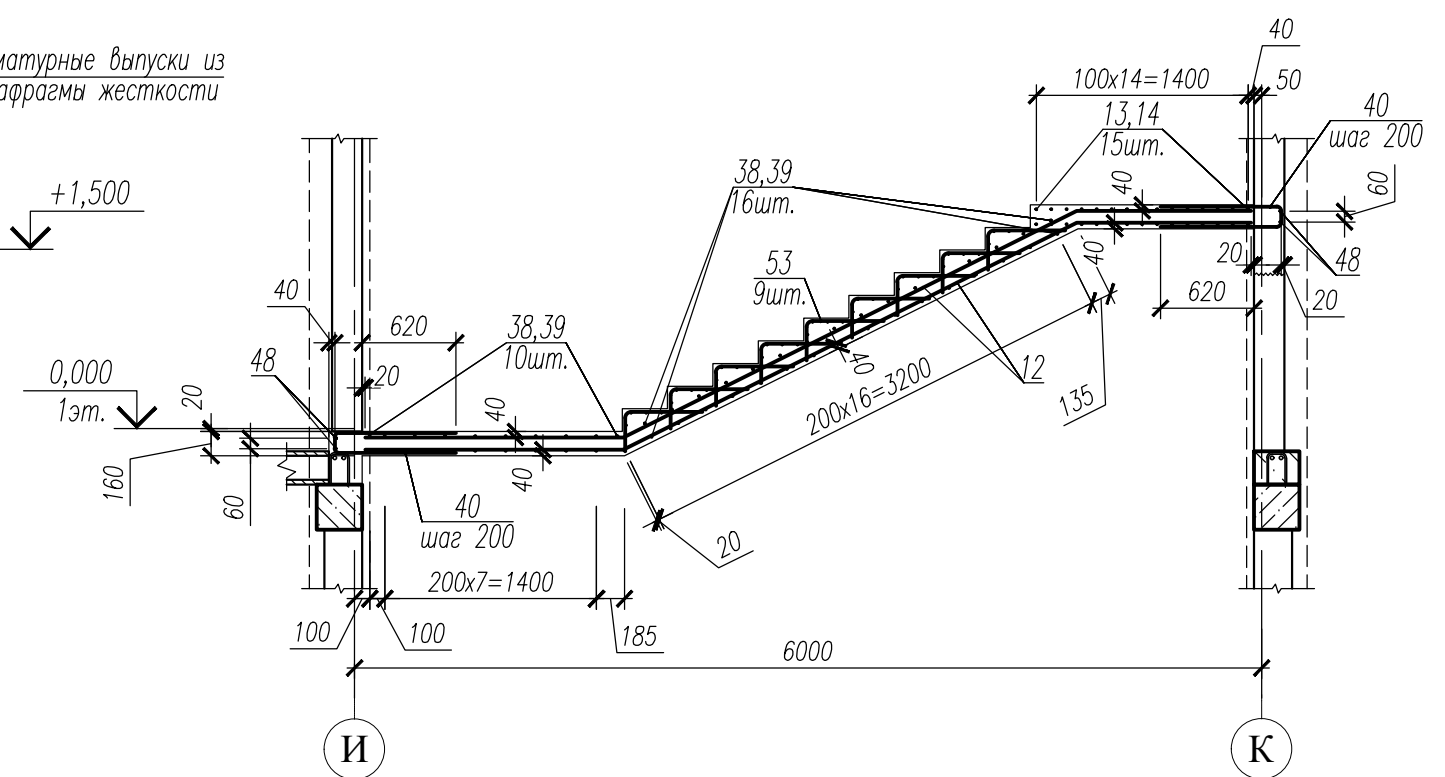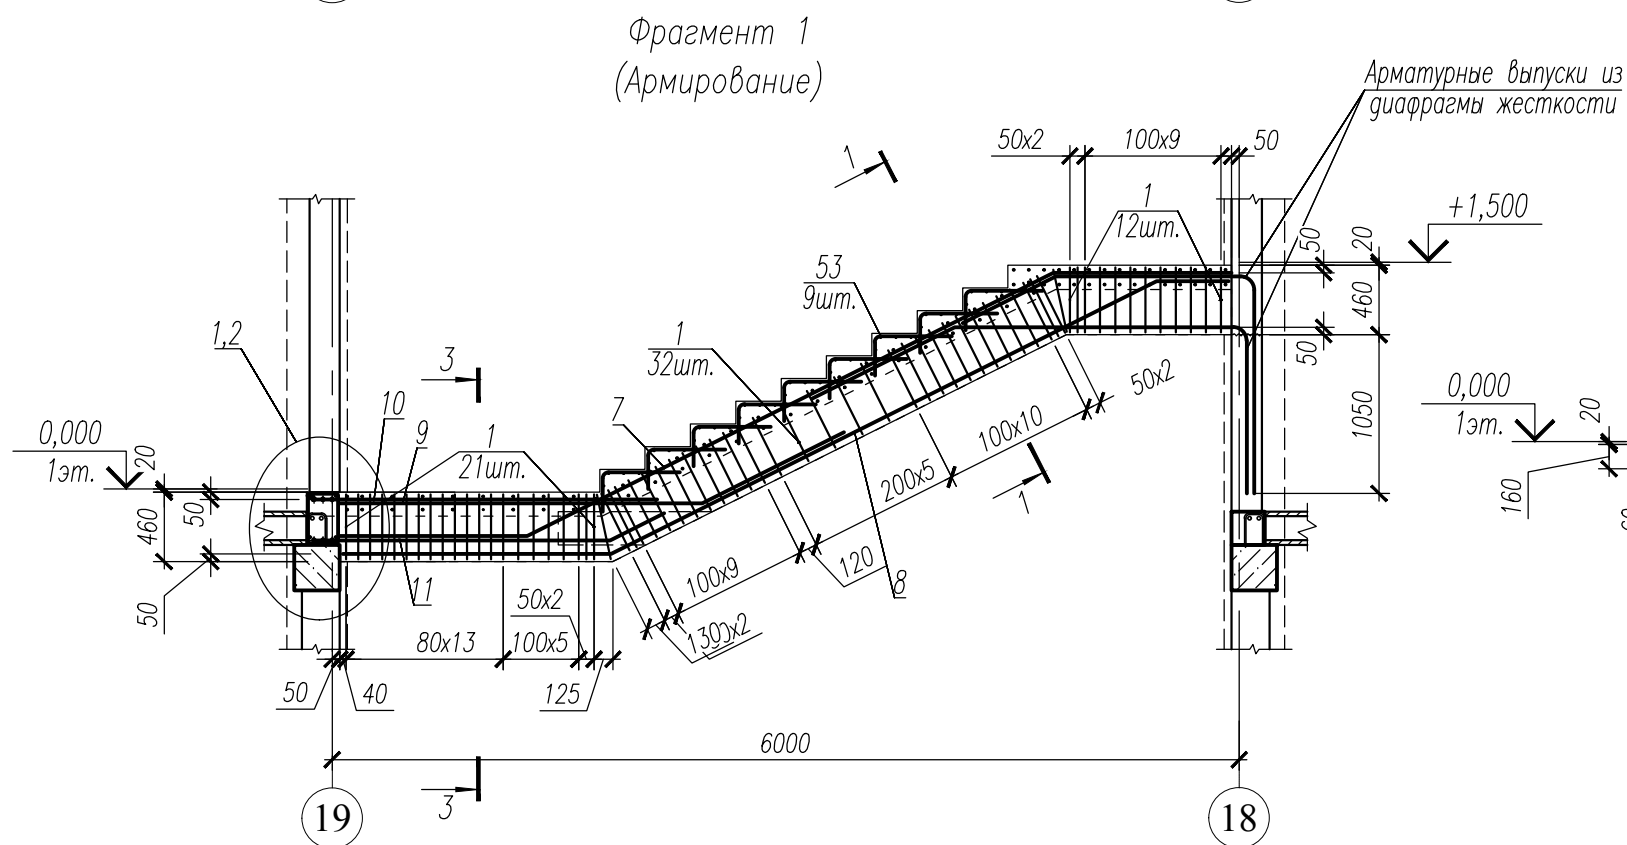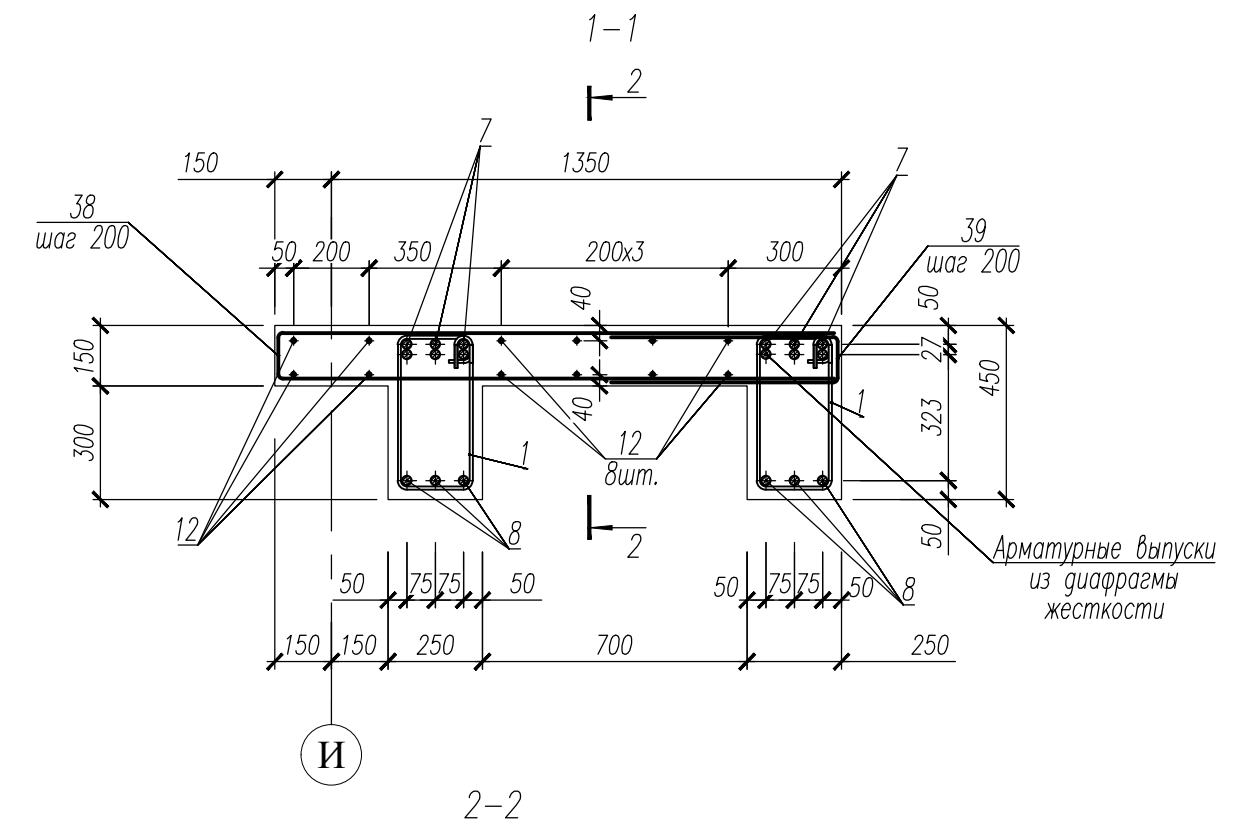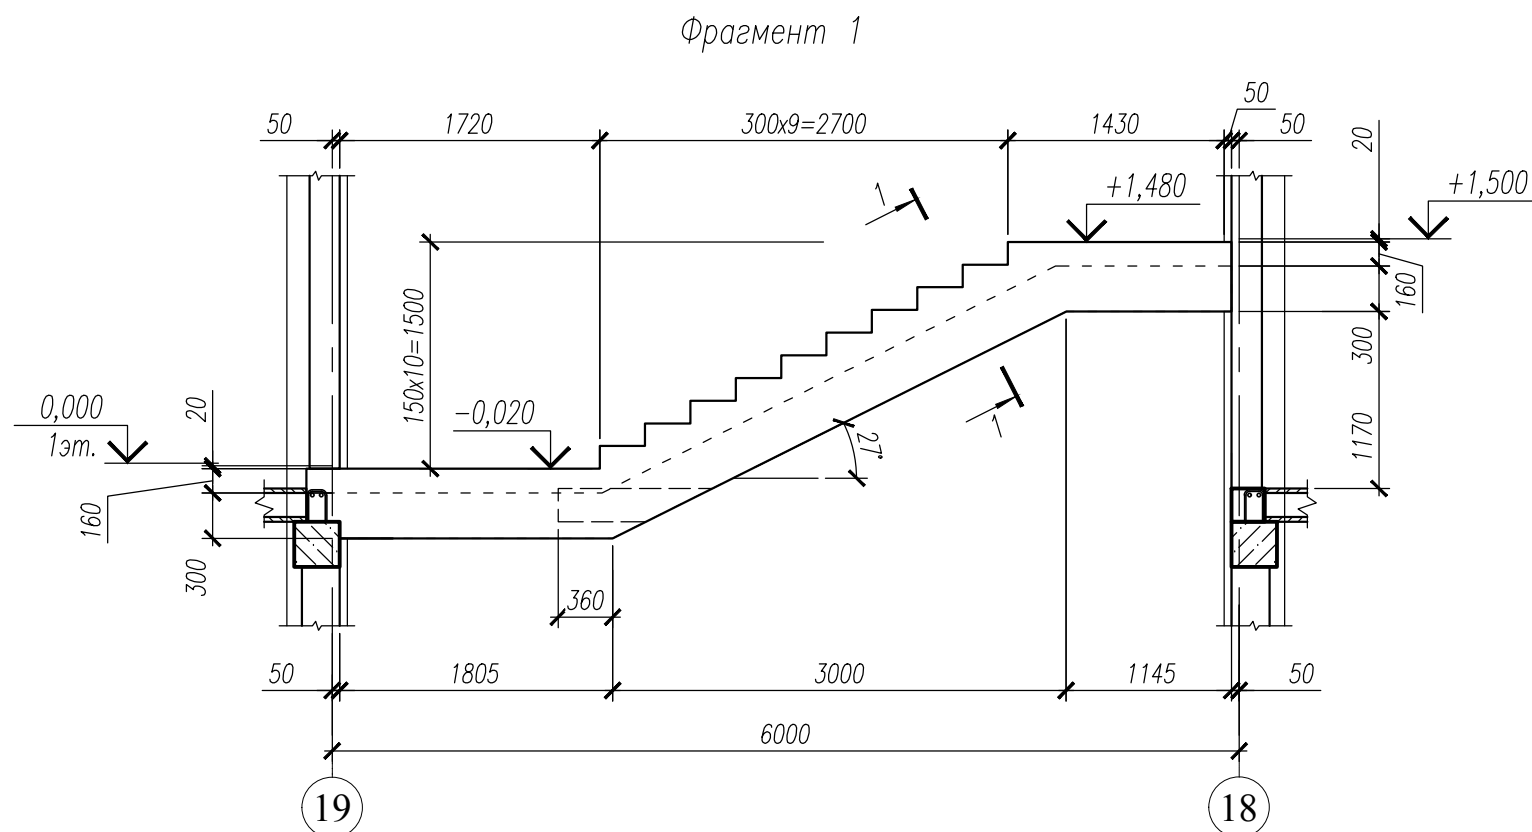



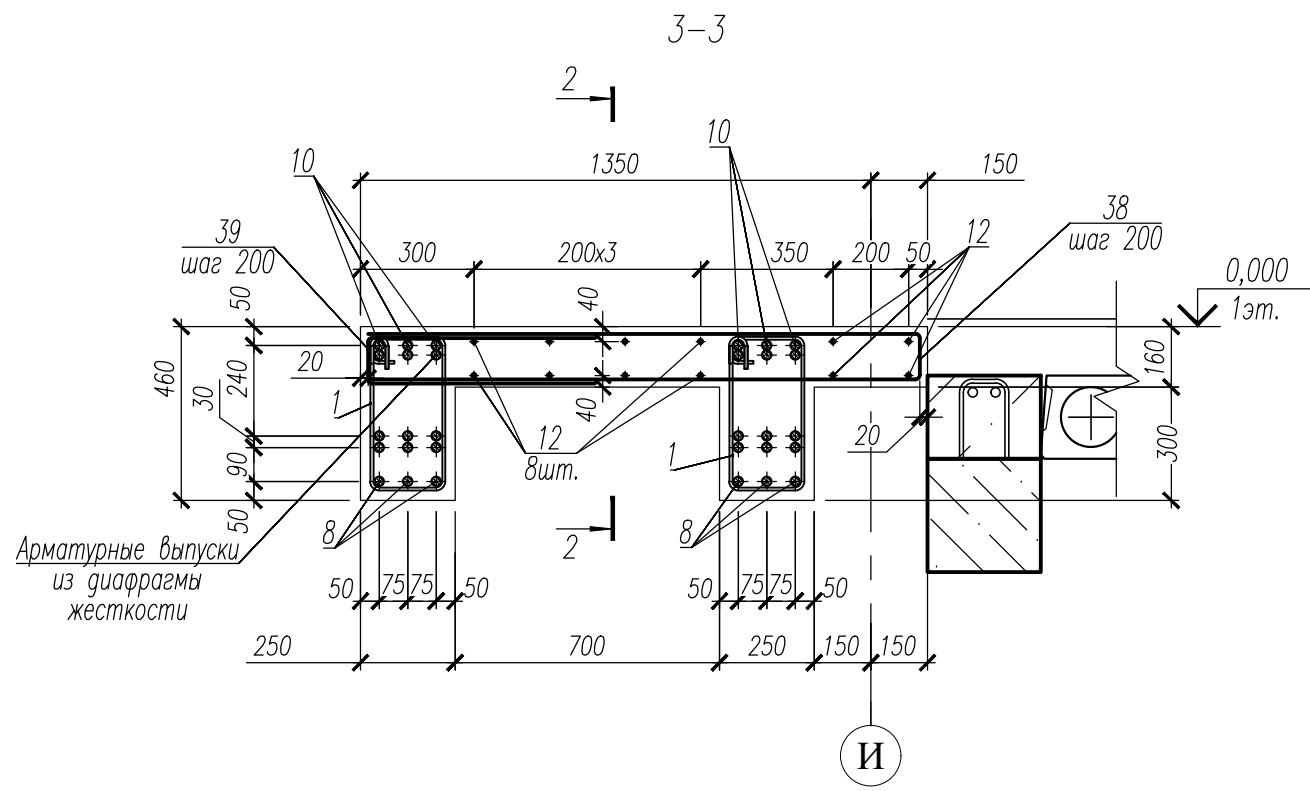
1. Данный лист смотри совместно с листом 52.
2. Сечения А-А, Б-Б, В-В, Г-Г смотри лист 52.

						НУ_ПОЛИК7/10-2023/04/10-2023 ПР-КЖ2.3-2			
						Взрослая поликлиника на 750 посещений для южной части г.Новый Уренгой, в том числе затраты на проектно-изыскательские работы			
8	—	Зам.	324-24		19.09.24	Секция 3	Стадия	Лист	Листов
Изм.	Кол.уч.	Лист	№ док.	Погр.	Дата		Р	50	
Разраб.	Андреев				19.09.24				
Рук. груп.	Хойлов				19.09.24				
Нач. отд.	Илюткин				19.09.24	Сечения 1-1....6-6			
					19.09.24				
Н. контр.	Давыдова				19.09.24				
ГИП	Прокопьев				19.09.24				




1. Данный лист смотри совместно с л. 49, 50, 52.
2. Общие примечания смотри л. 25.
3. Ведомость деталей см. л. 65, 66.
4. Спецификацию см. л. 68, 69.
5. Ведомость расхода стали см. л. 70.


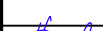
						НУ_ПОЛИК7/10-2023/04/10-2023 ПР-КЖ2.3-2					
						Взрослая поликлиника на 750 посещений для южной части г.Новый Уренгой, в том числе затраты на проектно-изыскательские работы					
Изм.	Кол.уч.	Лист	№ док	Подп.	Дата	Секция 3			Стадия	Лист	Листов
Разраб.		Андреев			23.04.24				Р	51	
Рук. груп.		Хойлов			23.04.24						
Нач. отд.		Илюткин			23.04.24						
						Фрагмент 1					
Н. контр.		Давыдова			23.04.24						
ГИП		Прокопьев			23.04.24						




Узел 1

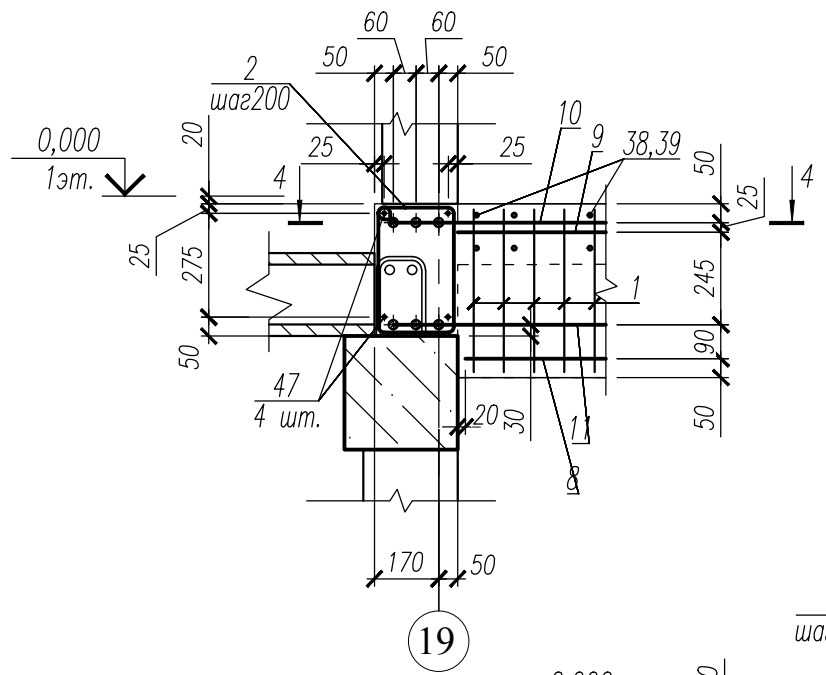


Узел 2

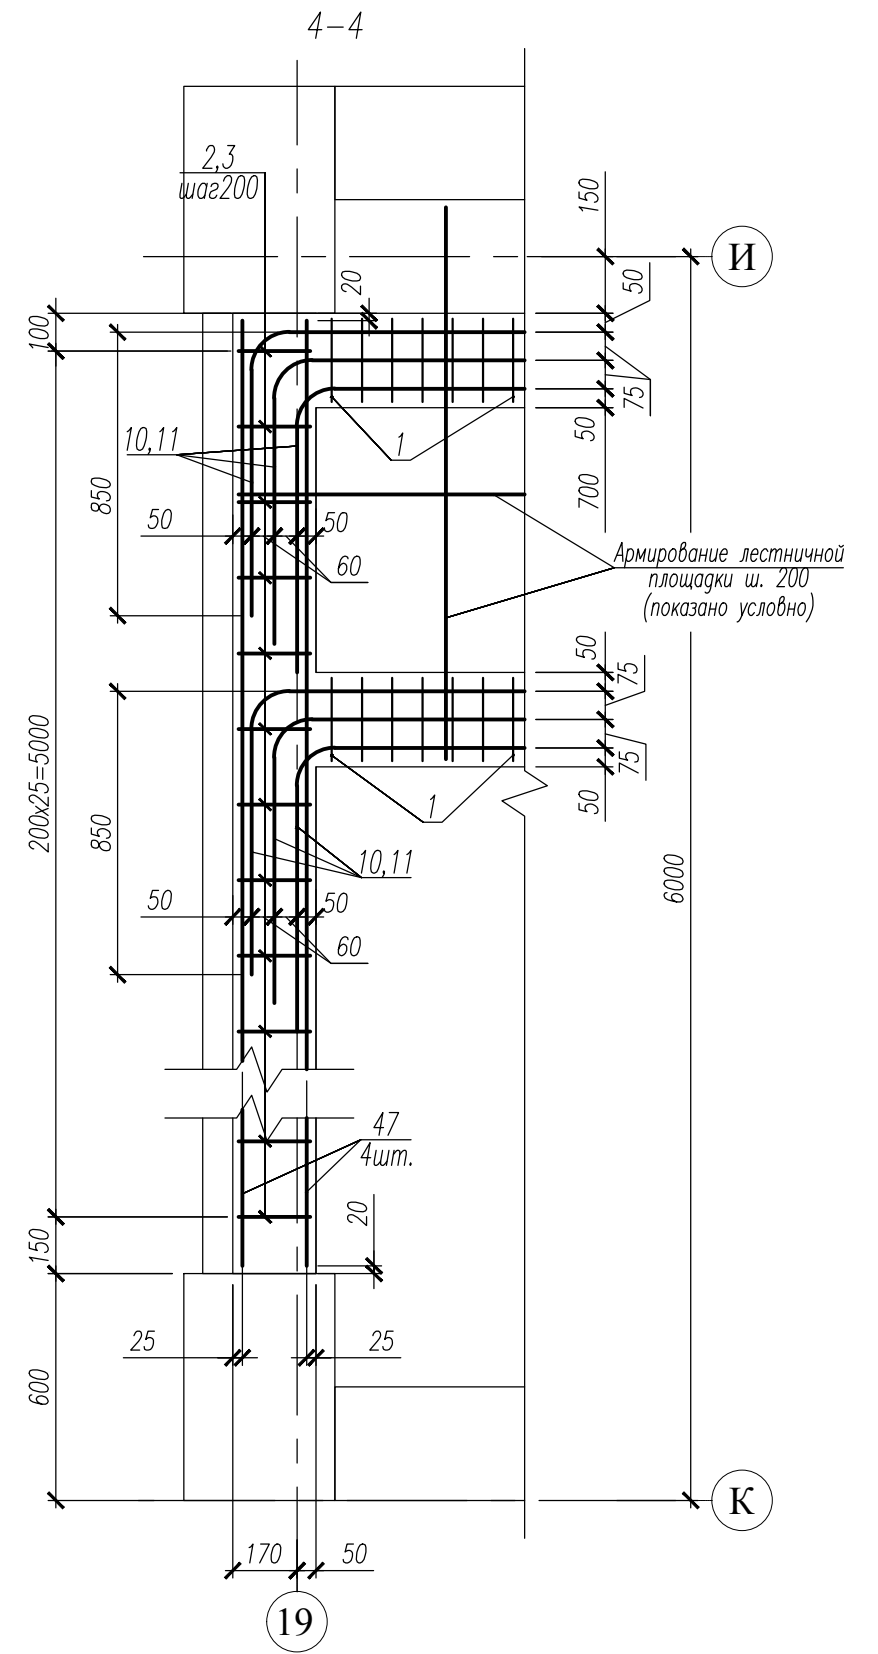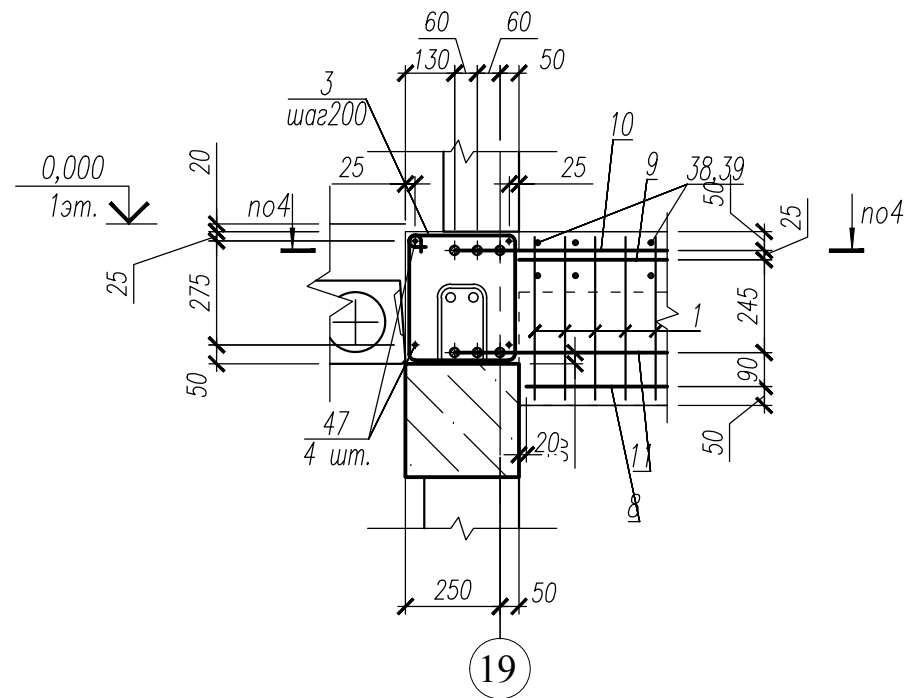


1. Данный лист смотри совместно с л. 49, 50, 51.

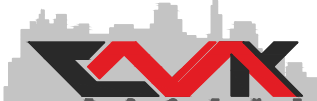						НУ_ПОЛИК7/10-2023/04/10-2023 ПР-КЖ2.3-2			
						Взрослая поликлиника на 750 посещений для южной части г.Новый Уренгой, в том числе затраты на проектно-изыскательские работы			
Изм.	Кол.уч.	Лист	№ док.	Погр.	Дата	Секция 3	Стадия	Лист	Листов
Разраб.	Андреев				23.04.24		Р	52	
Рук. груп.	Хойлов				23.04.24				
Нач. отд.	Илюткин				23.04.24				
						Фрагмент 1 (продолжение)			
Н. контр.	Давыдова				23.04.24				
ГИП	Прокопьев				23.04.24				


Фрагмент 2

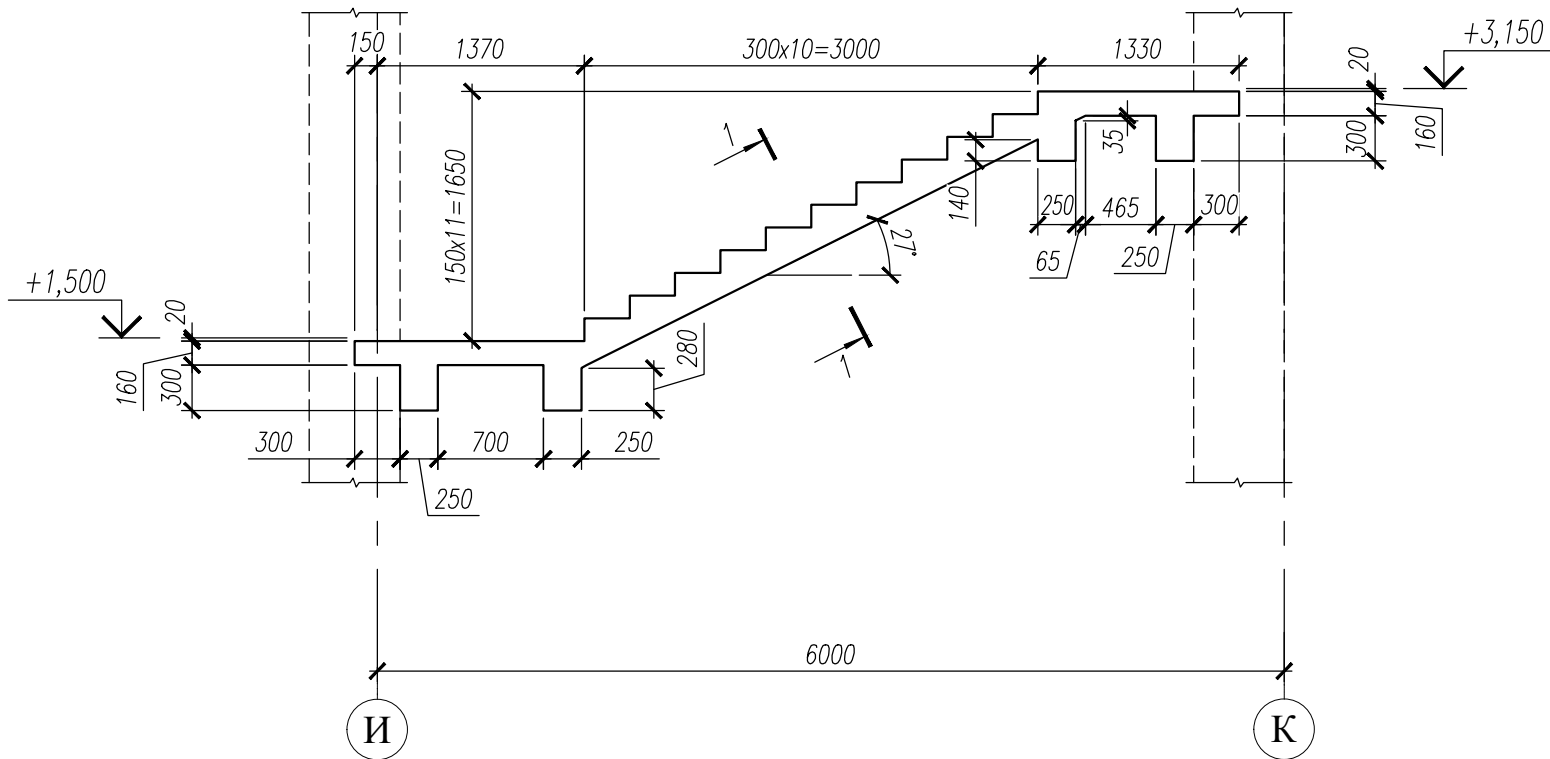

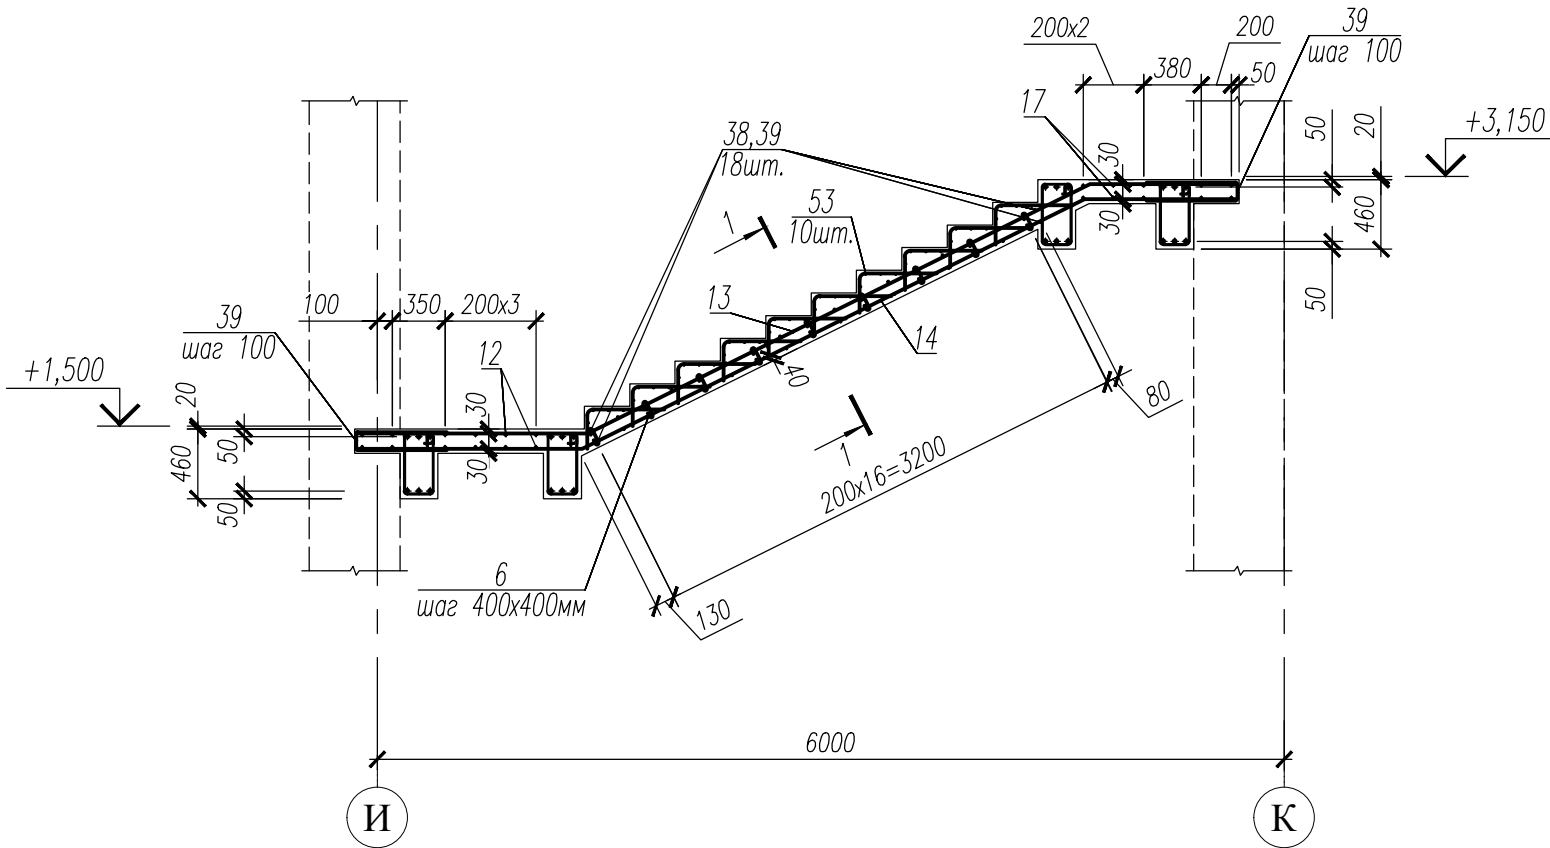


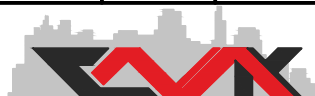
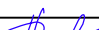

Фрагмент 2
(Армирование)

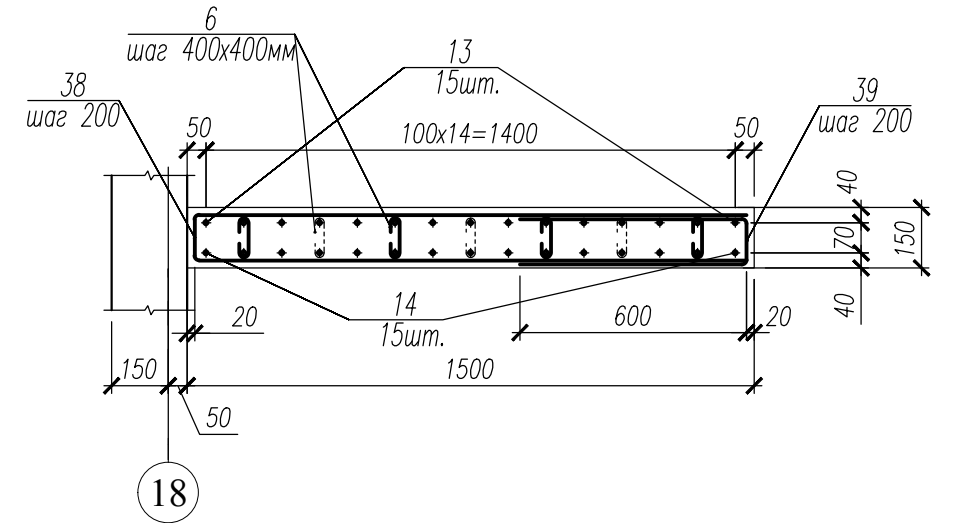



1-1





1. Данный лист смотри совместно с л. 49, 50.
2. Общие примечания смотри л. 25.
3. Ведомость деталей см. л. 65, 66.
4. Спецификацию см. л. 68, 69.
5. Ведомость расхода стали см. л. 70.



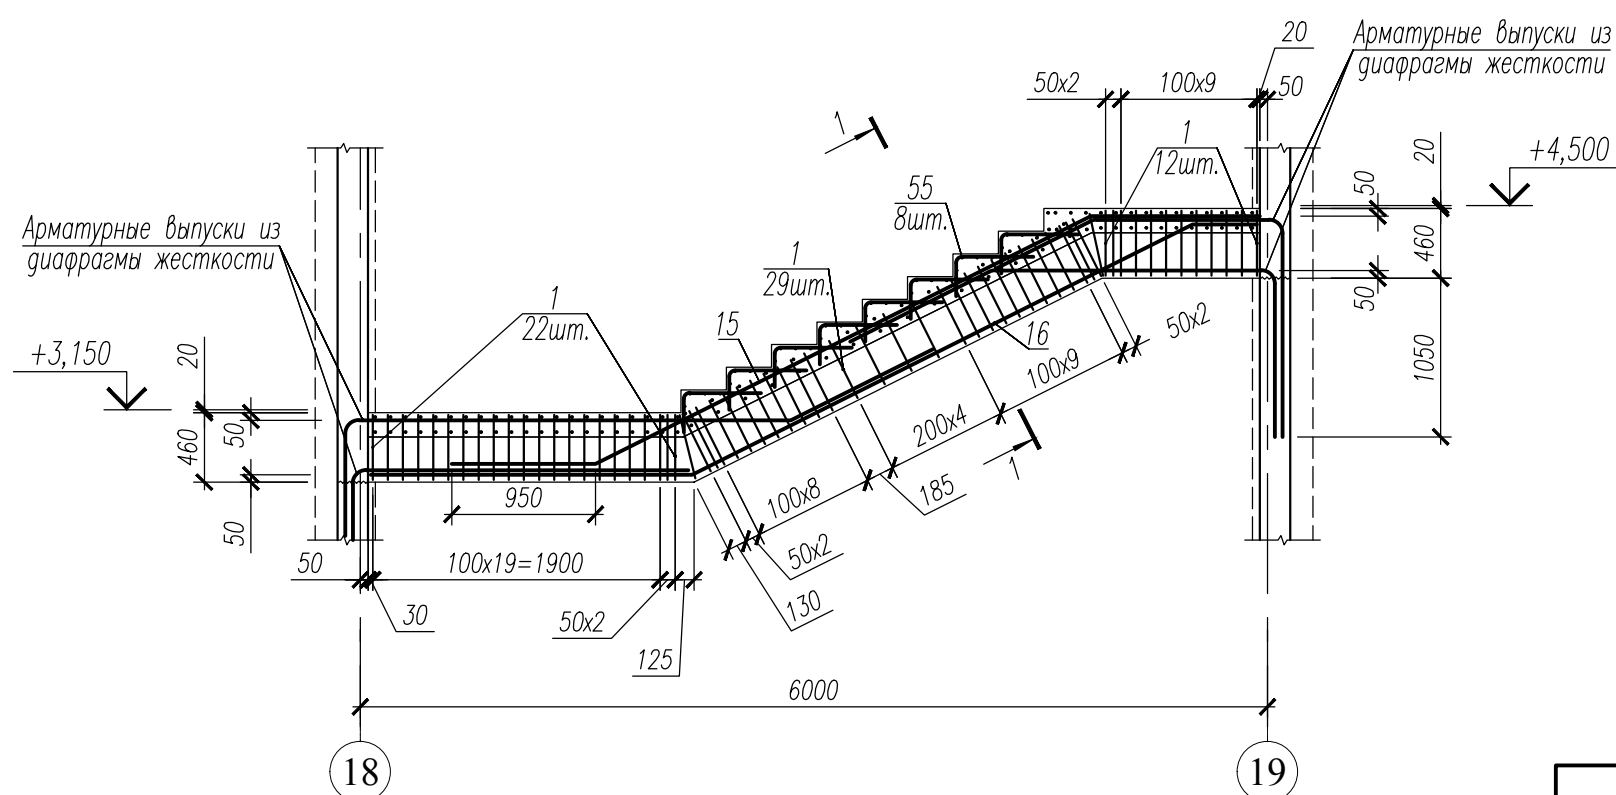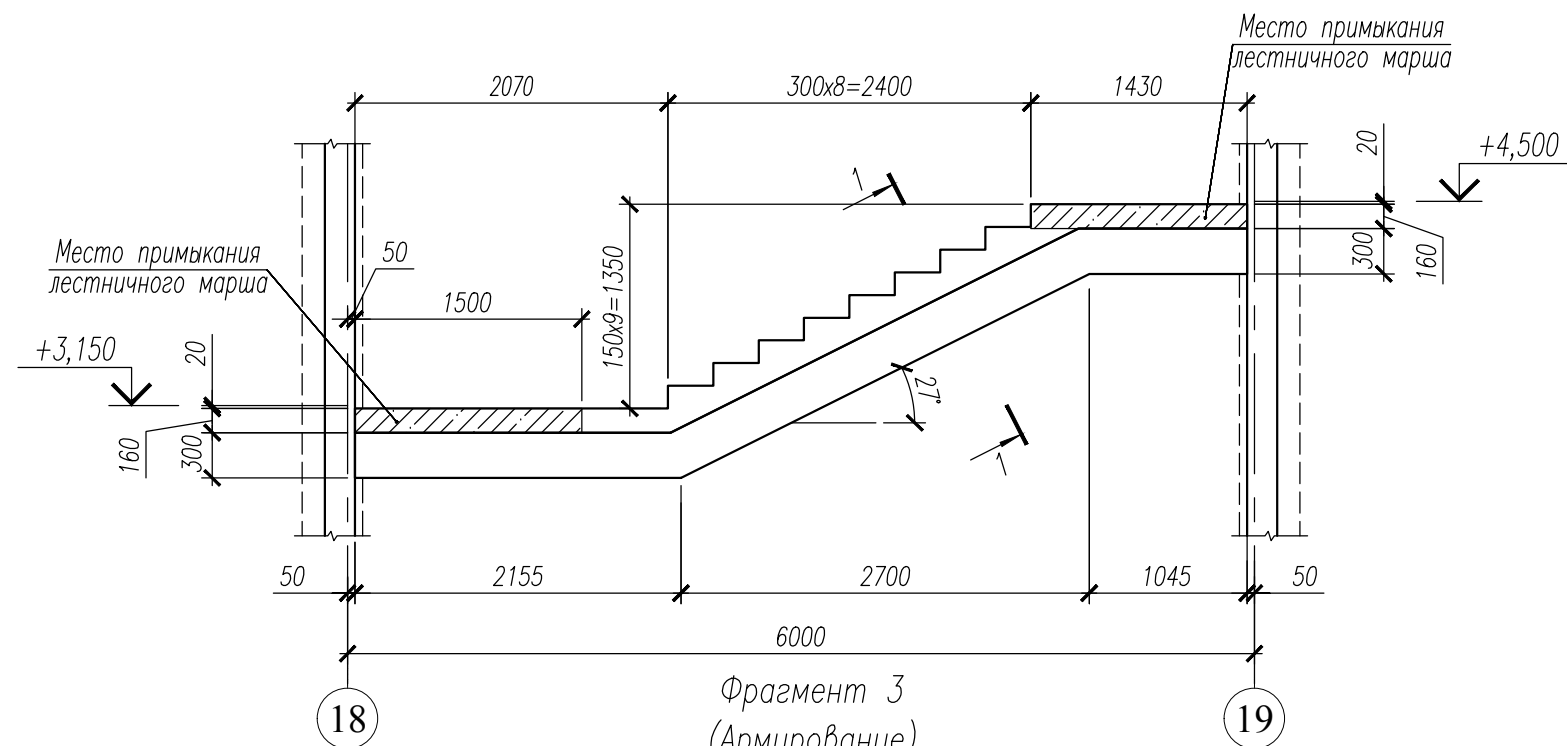



						НУ_ПОЛИК7/10-2023/04/10-2023 ПР-КЖ2.3-2			
						Взрослая поликлиника на 750 посещений для южной части г.Новый Уренгой, в том числе затраты на проектно-изыскательские работы			
Изм.	Кол.уч.	Лист	№ док.	Подп.	Дата	Секция 3	Стадия	Лист	Листов
Разраб.		Андреев			23.04.24		Р	53	
Рук. груп.		Хойлов			23.04.24				
Нач. отд.		Илюткин			23.04.24	Фрагмент 2			
Н. контр.		Давыдова			23.04.24				
ГИП		Прокопьев			23.04.24				

Фрагмент 3
(Армирование)

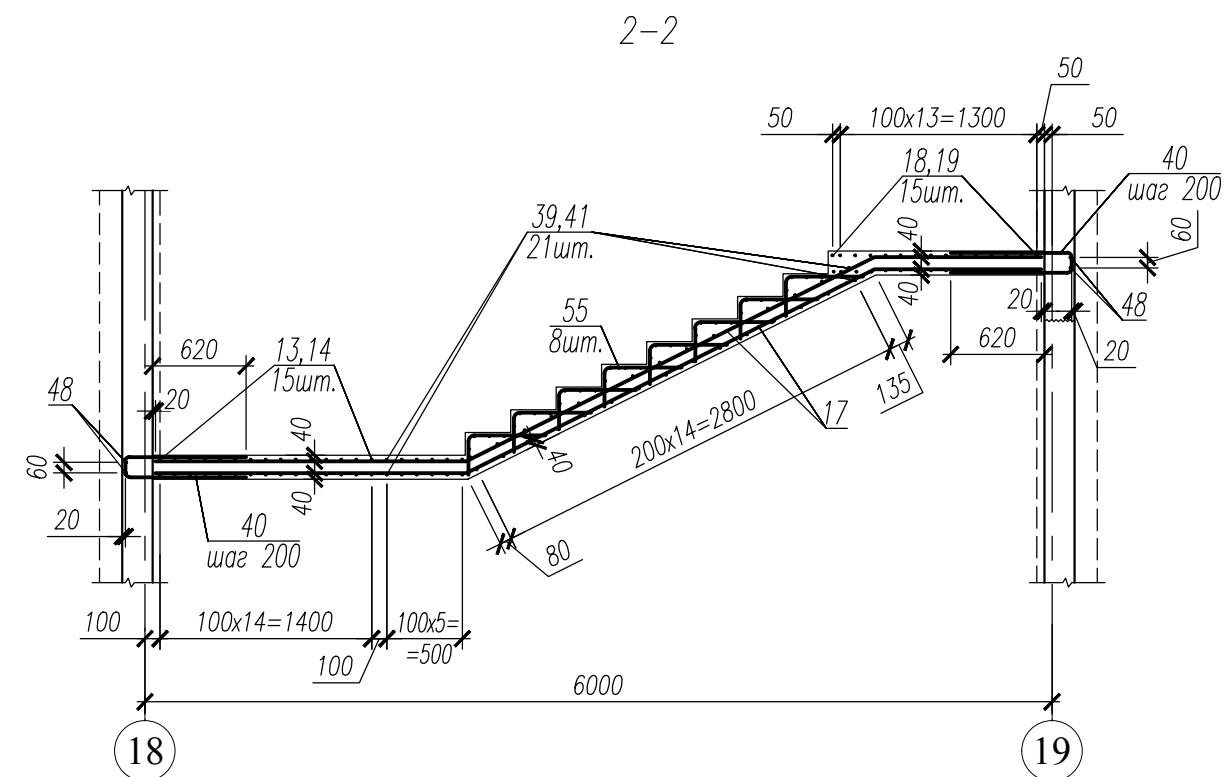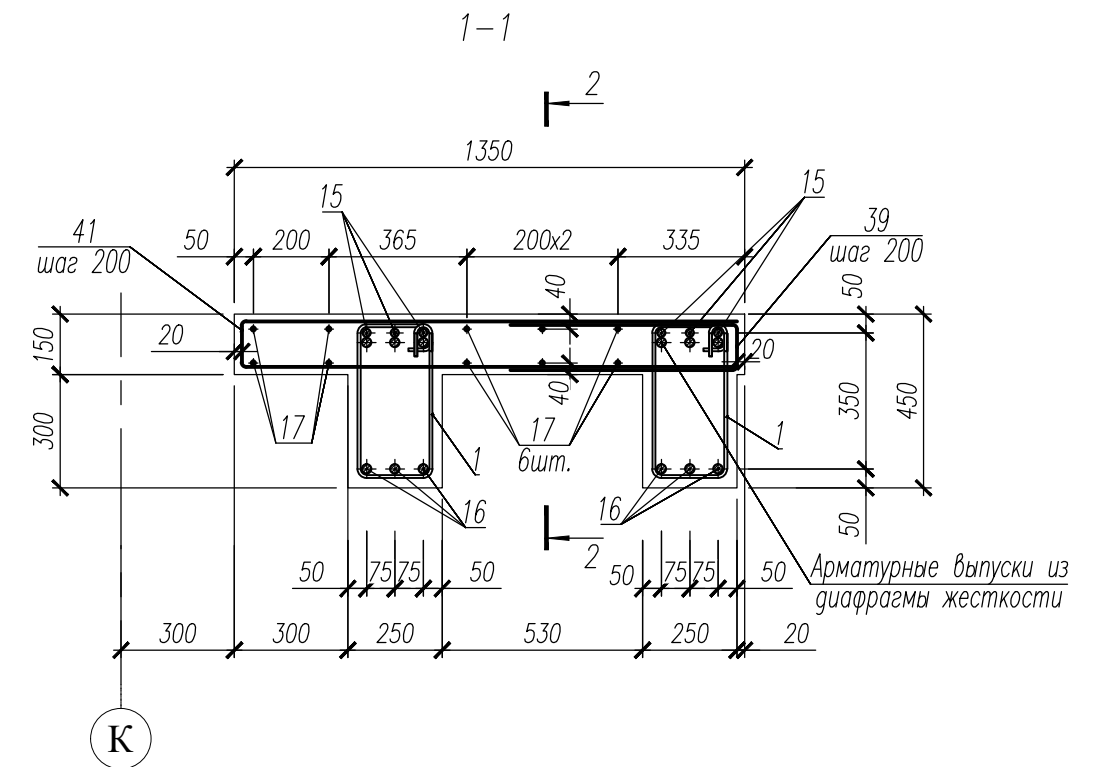


1. Данный лист смотри совместно с л. 49, 50.
2. Общие примечания смотри л. 25.
3. Ведомость деталей см. л. 65, 66.
4. Спецификацию см. л. 68, 69.
5. Ведомость расхода стали см. л. 70.

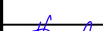


						НУ_ПОЛИК7/10-2023/04/10-2023 ПР-КЖ2.3				
						Взрослая поликлиника на 750 посещений для южной части г.Новый Уренгой, в том числе затраты на проектно-изыскательские работы				
Изм.	Кол.уч.	Лист	№ док	Подп.	Дата	Секция 3		Стадия	Лист	Листов
Разраб.		Андреев			23.04.24			Р	54	
Рук. груп.		Хойлов			23.04.24					
Нач. отд.		Илюткин			23.04.24					
						Фрагмент 3				
Н. контр.		Давыдова			23.04.24					
ГИП		Прокопьев			23.04.24					


Фрагмент 4

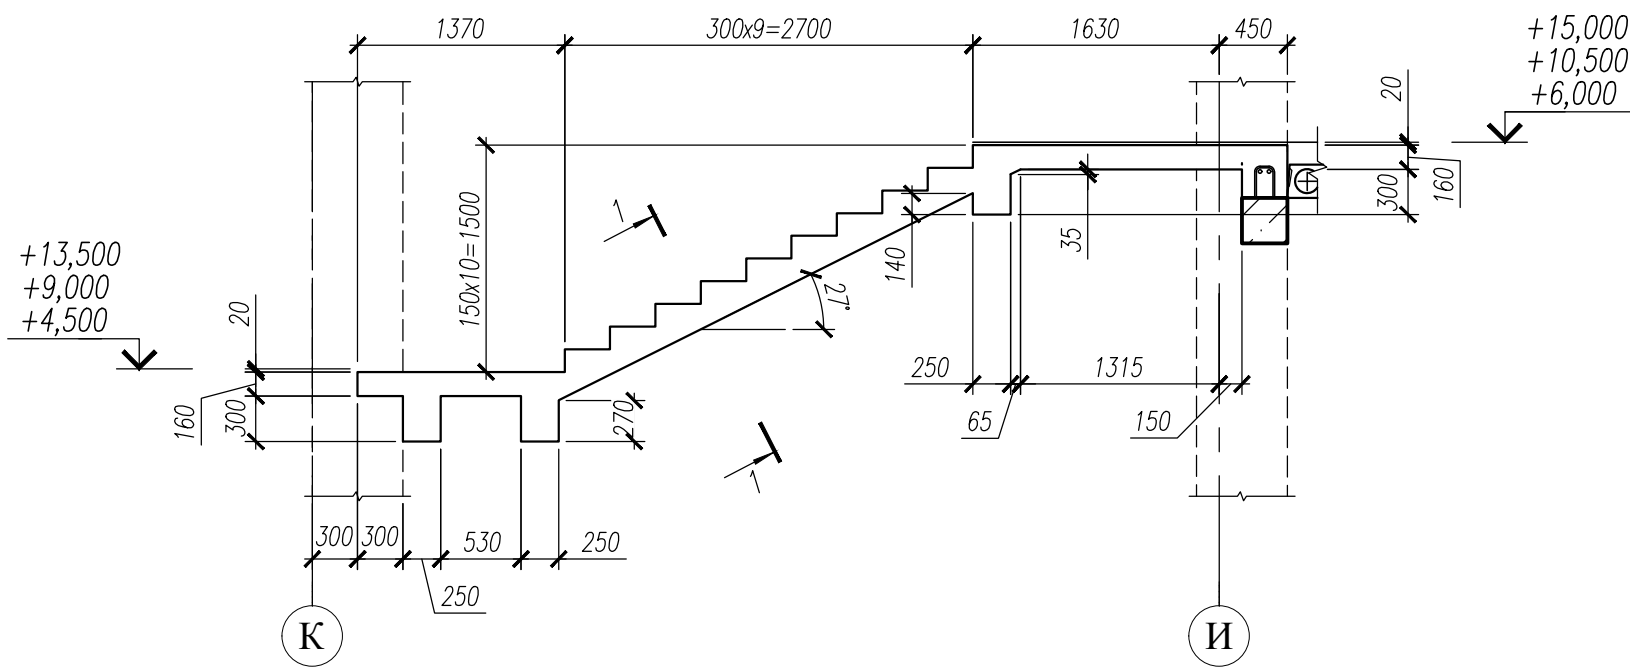

1-1

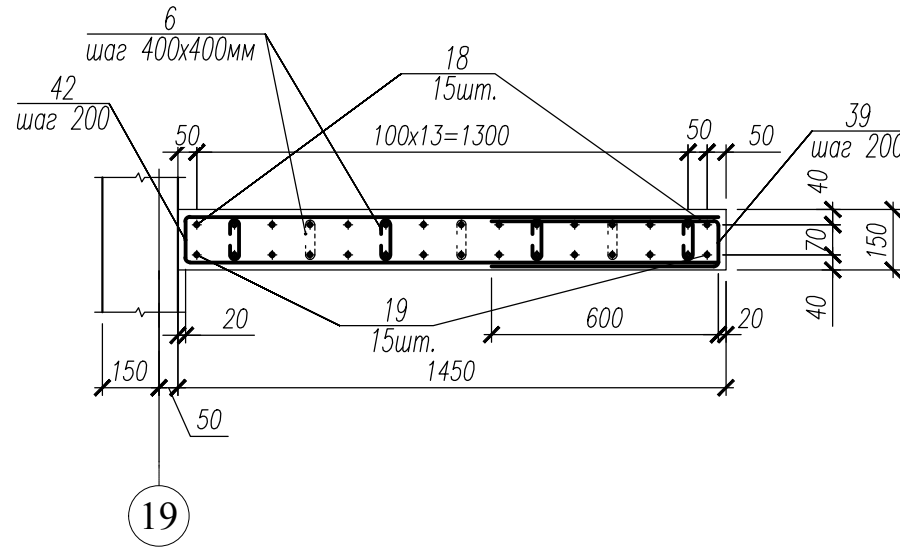

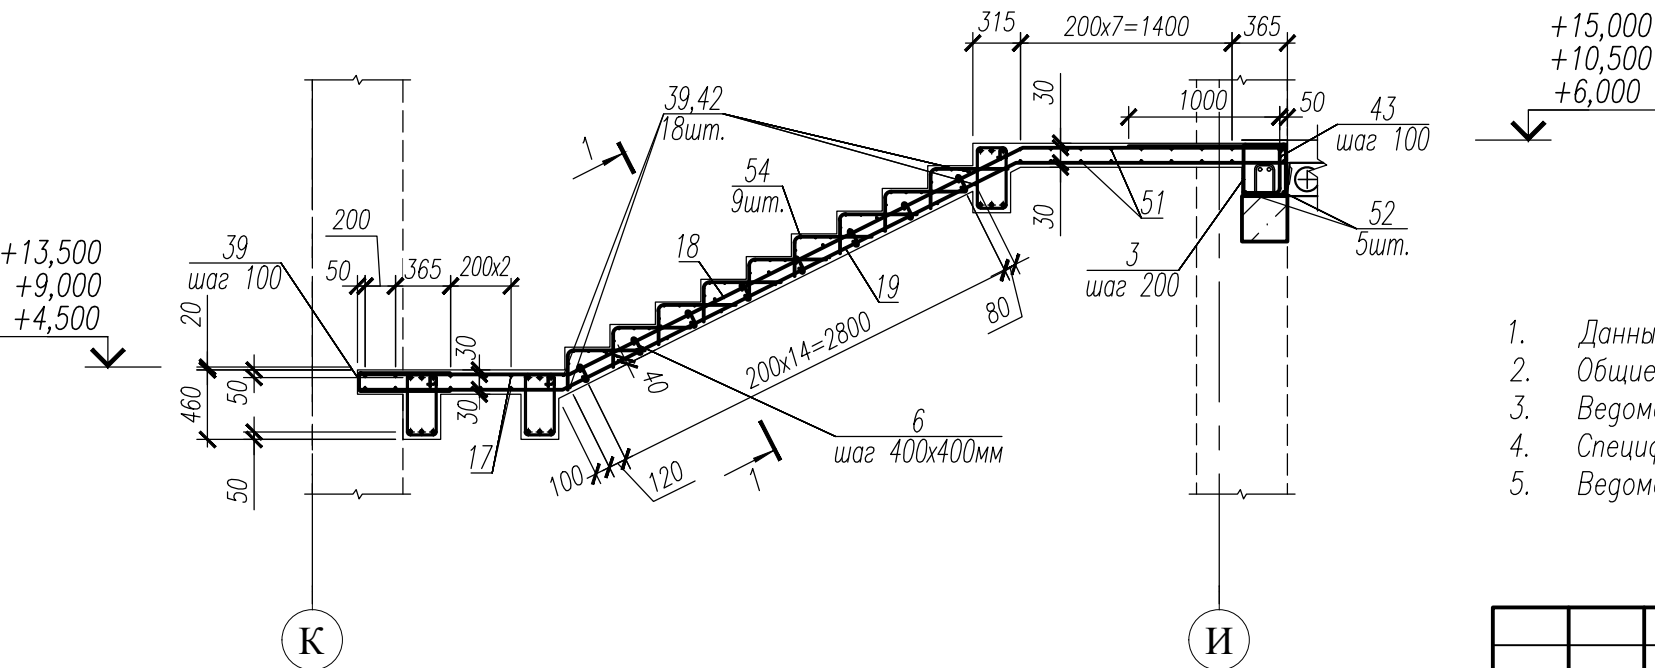


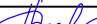


Фрагмент 4
(Армирование)




1. Данный лист смотри совместно с л. 49, 50.
2. Общие примечания смотри л. 25.
3. Ведомость деталей см. л. 65, 66.
4. Спецификацию см. л. 68, 69.
5. Ведомость расхода стали см. л. 70.


Инв. N подл.	231
Подпись и дата	
Взам. инв. N	

						НУ_ПОЛИК7/10-2023/04/10-2023 ПР-КЖ2.3-2			
						Взрослая поликлиника на 750 посещений для южной части г.Новый Уренгой, в том числе затраты на проектно-изыскательские работы			
Изм.	Кол.уч.	Лист	№ док.	Подп.	Дата	Секция 3	Стадия	Лист	Листов
Разраб.		Андреев			23.04.24		Р	55	
Рук. груп.		Хойлов			23.04.24				
Нач. отд.		Илюткин			23.04.24				
						Фрагмент 4			
Н. контр.		Давыдова			23.04.24				
ГИП		Прокопьев			23.04.24				


Фрагмент 5

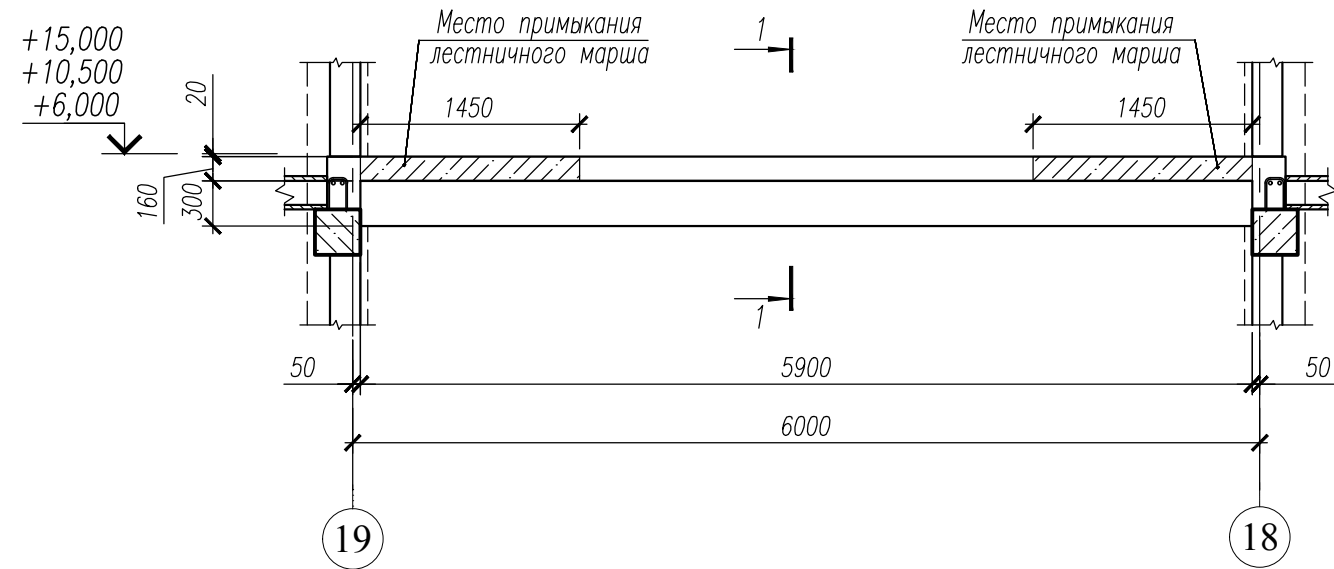


Фрагмент 5
(Армирование)

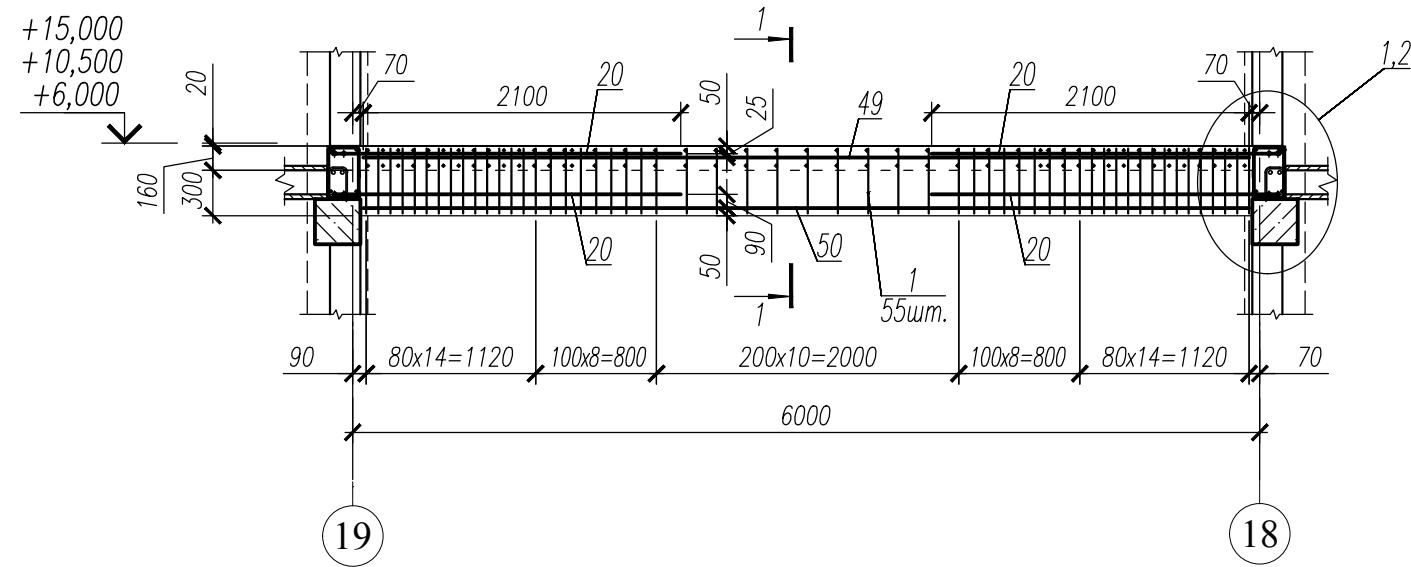


2-2

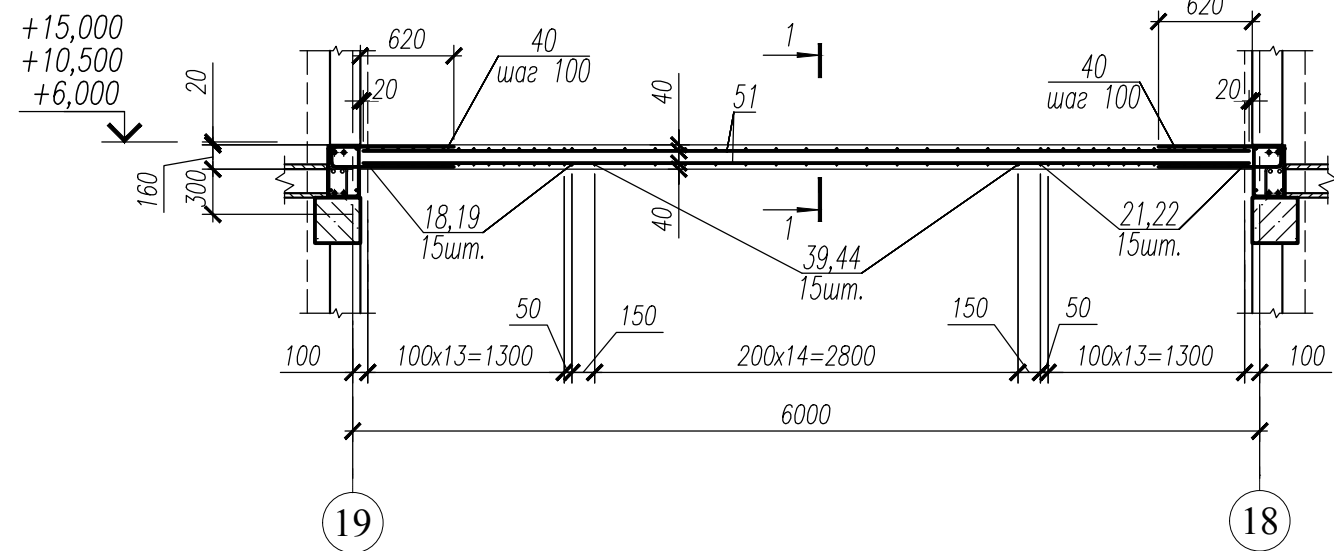


Узел 1

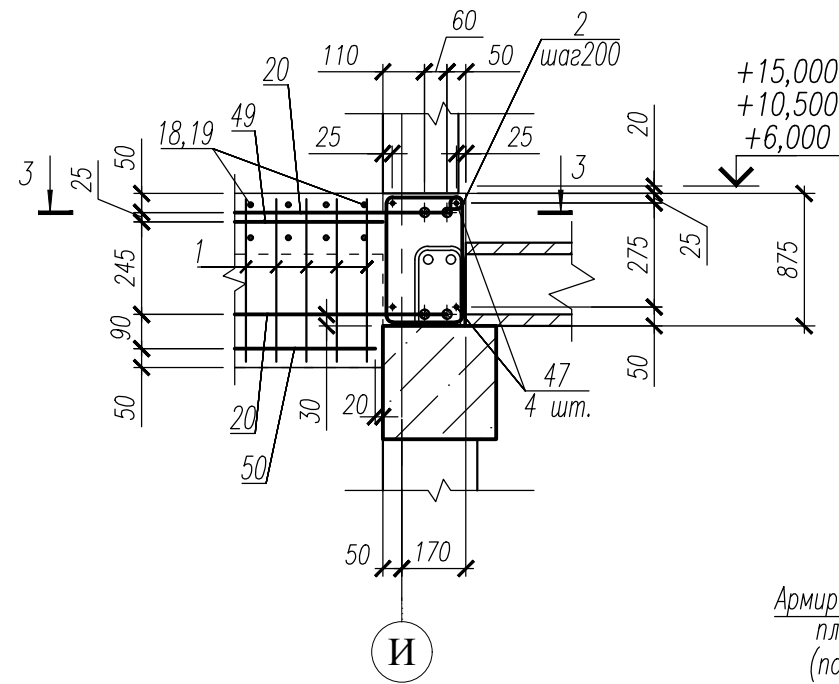


Узел 2

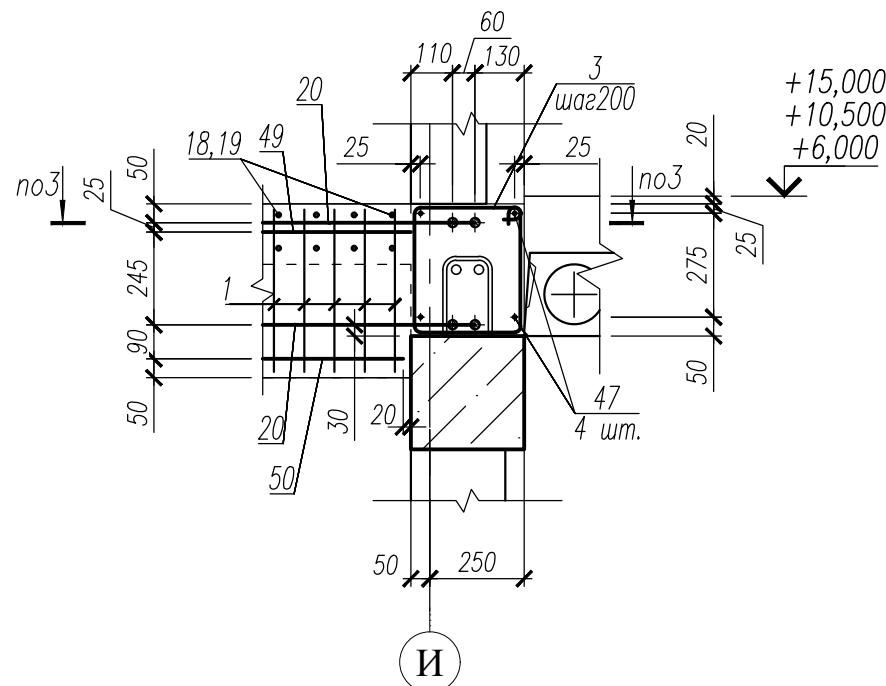

3-3

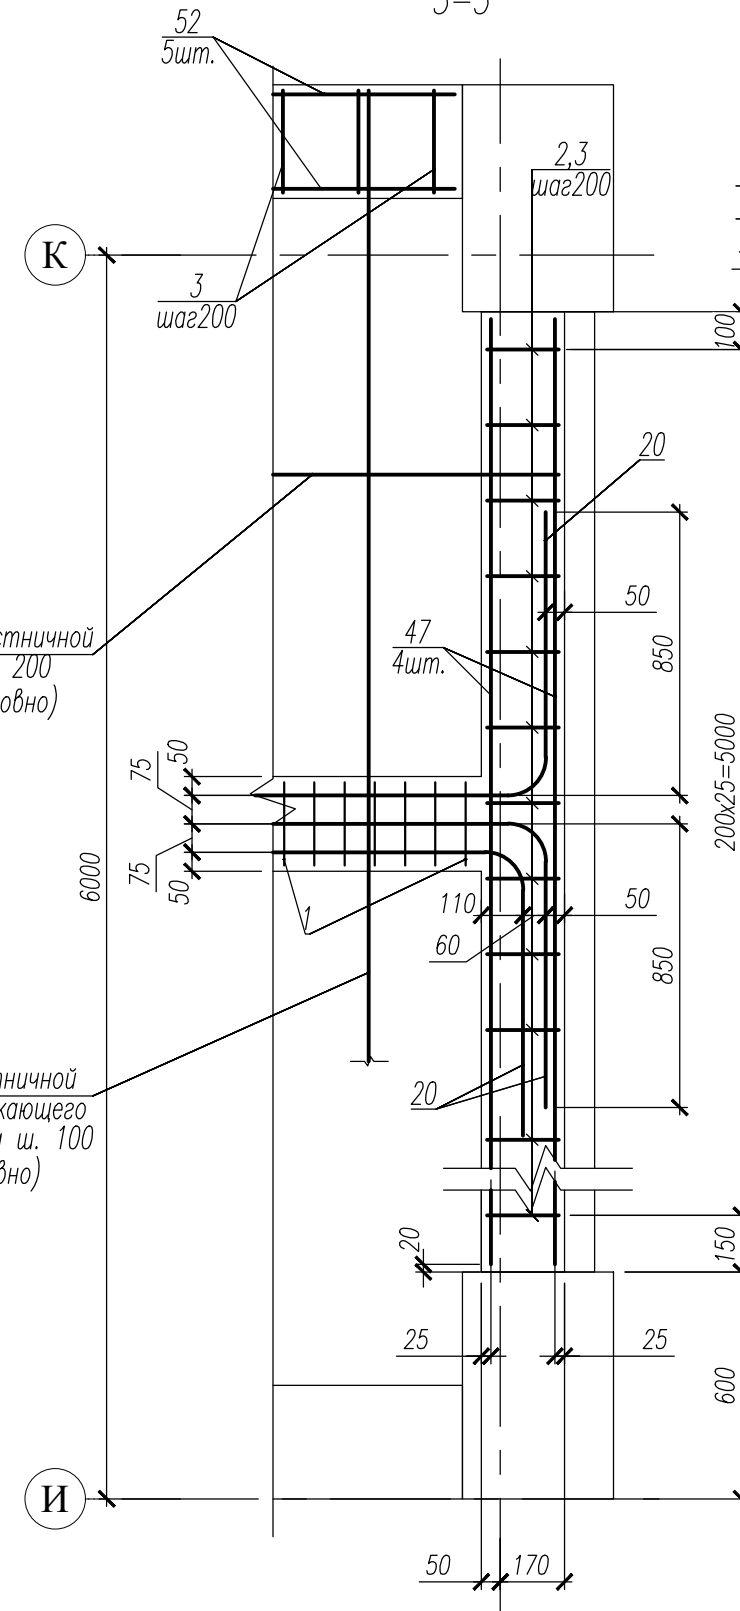

1-1

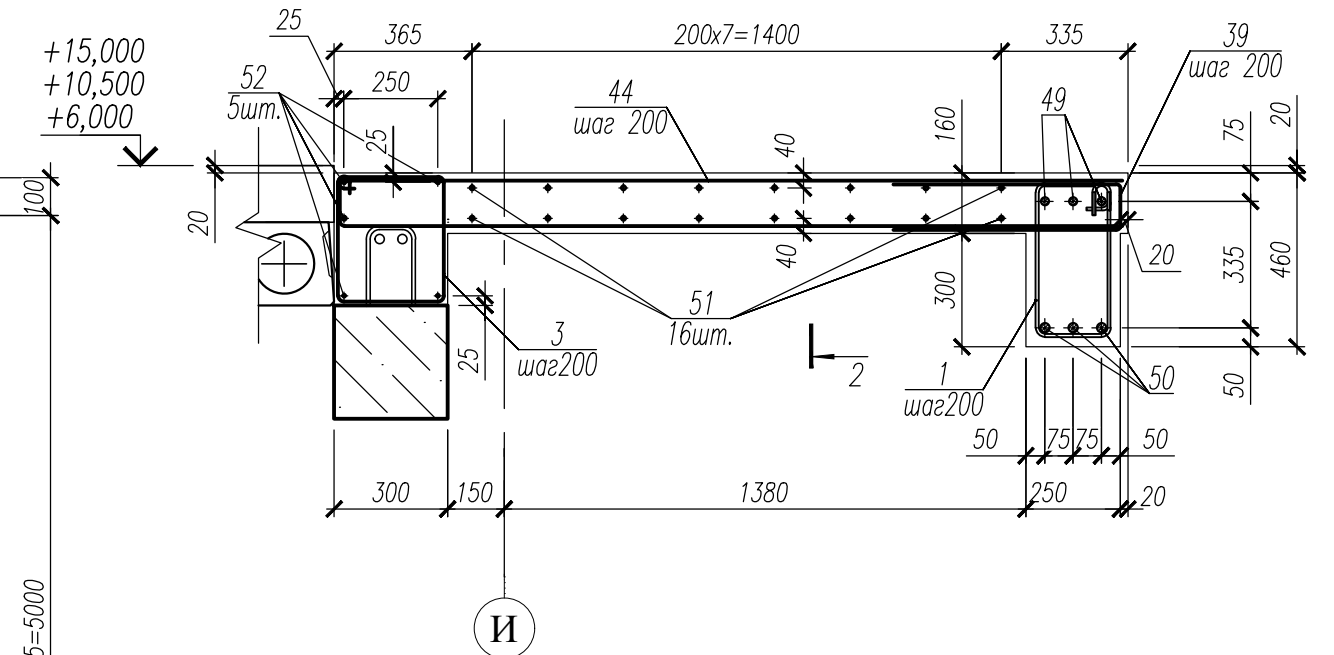


Армирование лестничной
площадки ш. 200
(показано условно)

Армирование лестничной
площадки и примыкающего
лестничного марша ш. 100
(показано условно)


1. Данный лист смотри совместно с л. 49, 50.
2. Общие примечания смотри л. 25.
3. Ведомость деталей см. л. 65, 66.
4. Спецификацию см. л. 68, 69.
5. Ведомость расхода стали см. л. 70.

ИЗМ. ПОЛИК7/10-2023/04/10-2023 ПР-КЖ2.3-2					
Взрослая поликлиника на 750 посещений для южной части г.Новый Уренгой, в том числе затраты на проектно-изыскательские работы					
Изм.	Кол.уч.	Лист	№ док.	Подп.	Дата
Разраб.	Андреев	23.04.24			
Рук. груп.	Хойлов	23.04.24			
Нач. отд.	Илюткин	23.04.24			
Н. контр.	Давыдова	23.04.24			
ГИП	Прокопьев	23.04.24			
Секция 3				Стадия	Лист
Фрагмент 5				Р	56
				Листов	


Фрагмент 6

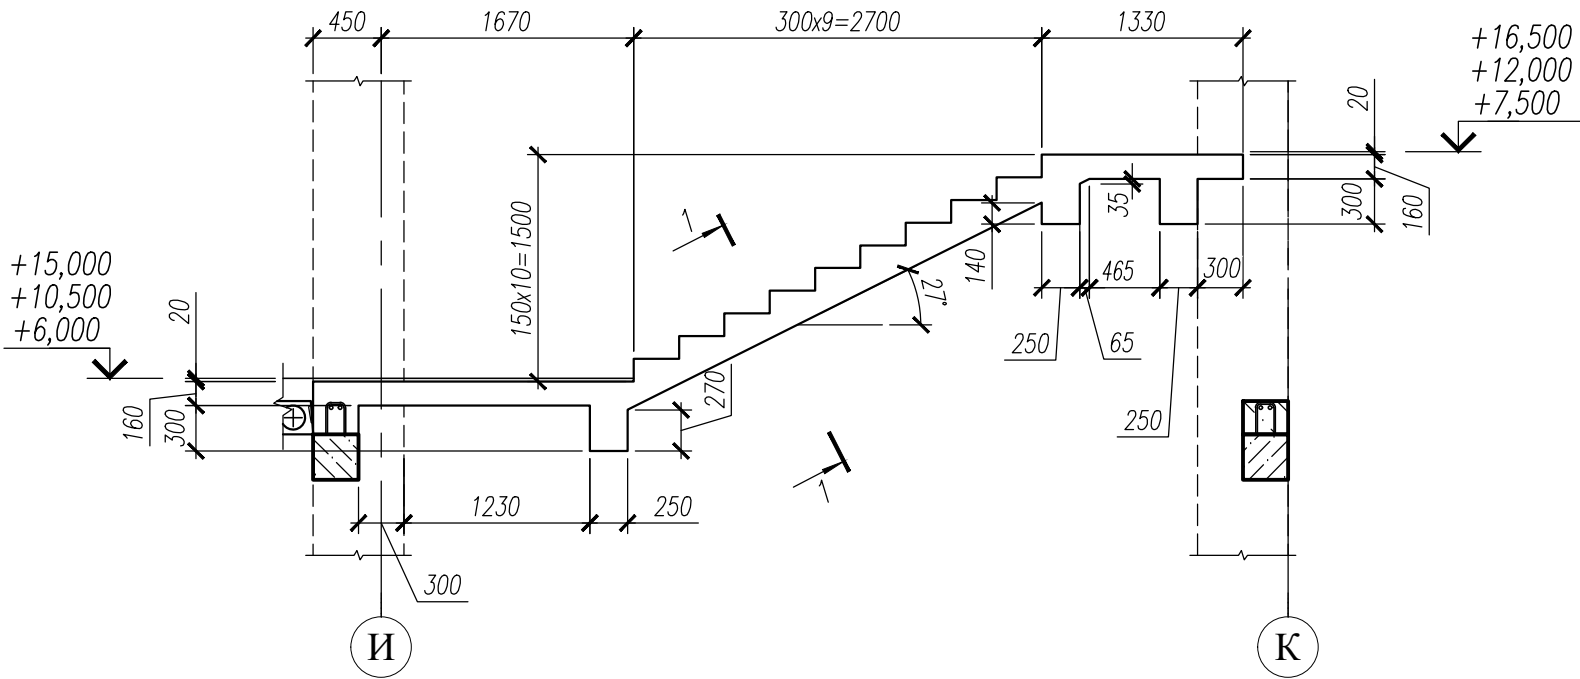

1-1

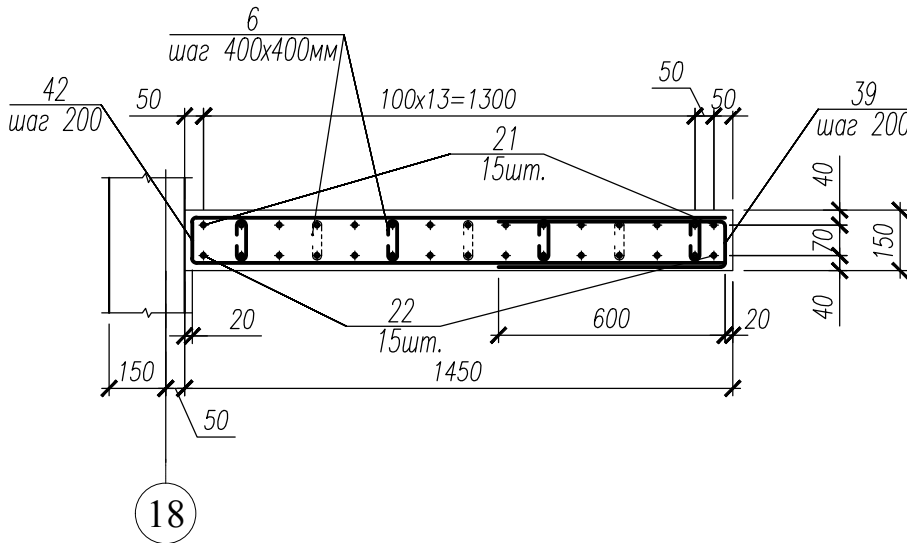



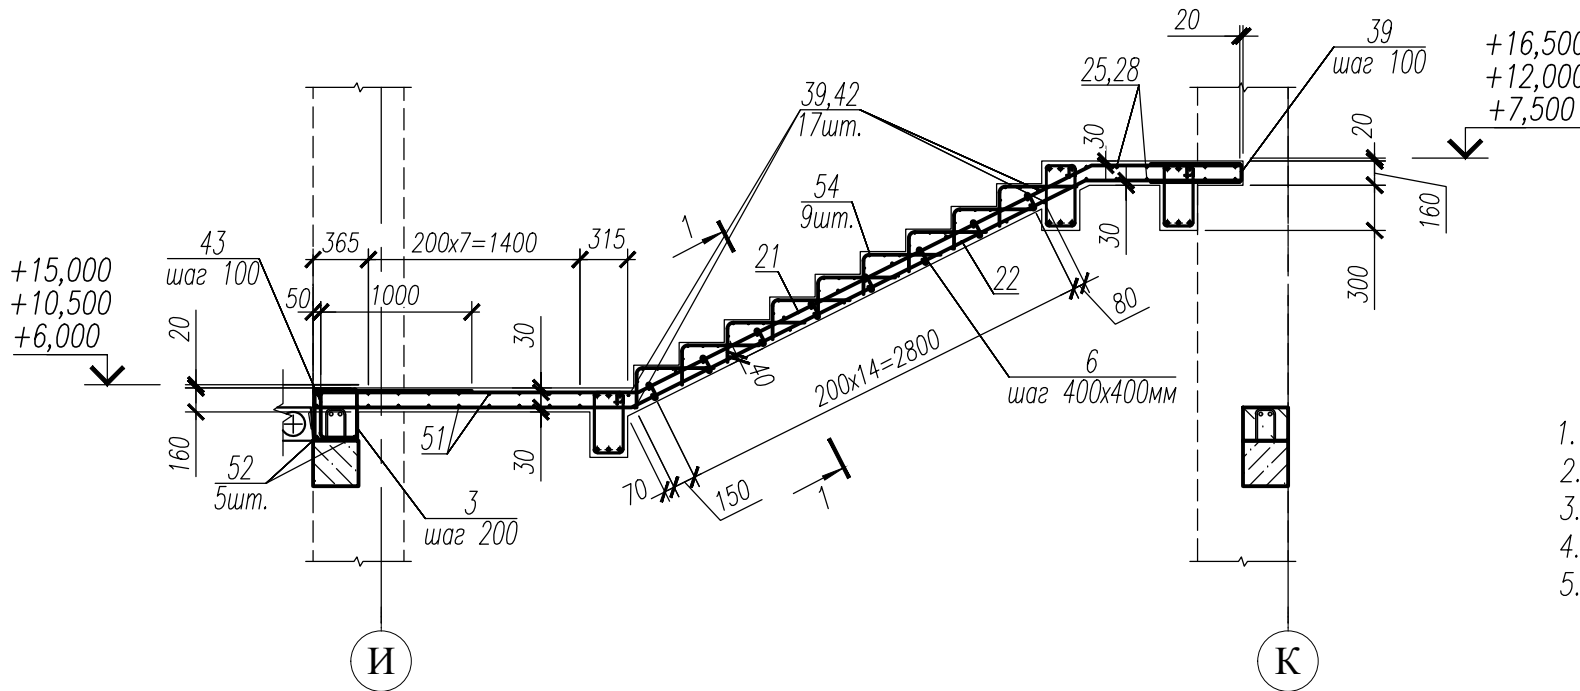



Фрагмент 6
(Армирование)






1. Данный лист смотри совместно с л. 49, 50.
2. Общие примечания смотри л. 25.
3. Ведомость деталей см. л. 65, 66.
4. Спецификацию см. л. 68, 69.
5. Ведомость расхода стали см. л. 70.

Инв. N подл.	Подпись и дата	Взам. инв. N
231		


						НУ_ПОЛИК7/10-2023/04/10-2023 ПР-КЖ2.3-2			
						Взрослая поликлиника на 750 посещений для южной части г.Новый Уренгой, в том числе затраты на проектно-изыскательские работы			
Изм.	Кол.уч.	Лист	№ док.	Подп.	Дата	Секция 3	Стадия	Лист	Листов
Разраб.		Андреев			23.04.24		Р	57	
Рук. груп.		Хойлов			23.04.24				
Нач. отд.		Илюткин			23.04.24	Фрагмент 6			
Н. контр.		Давыдова			23.04.24				
ГИП		Прокопьев			23.04.24				

Фрагмент 7
(Армирование)

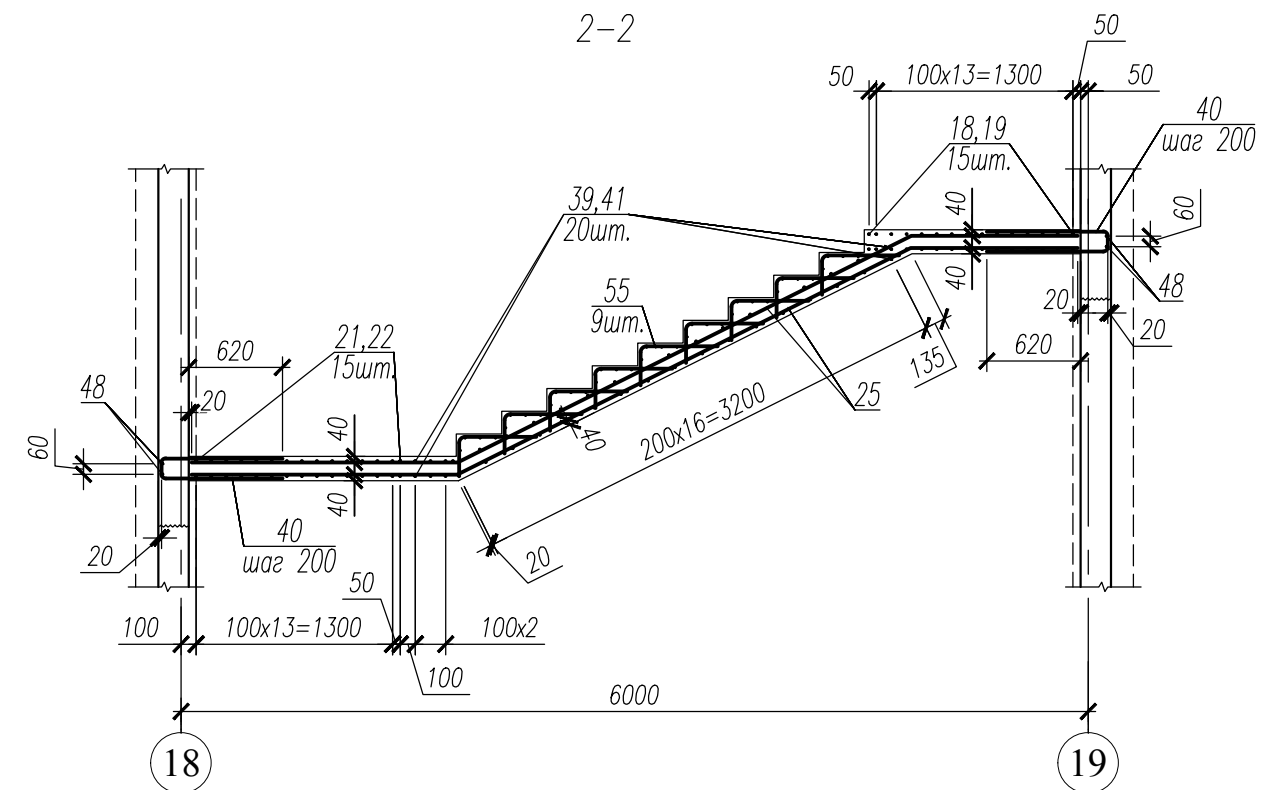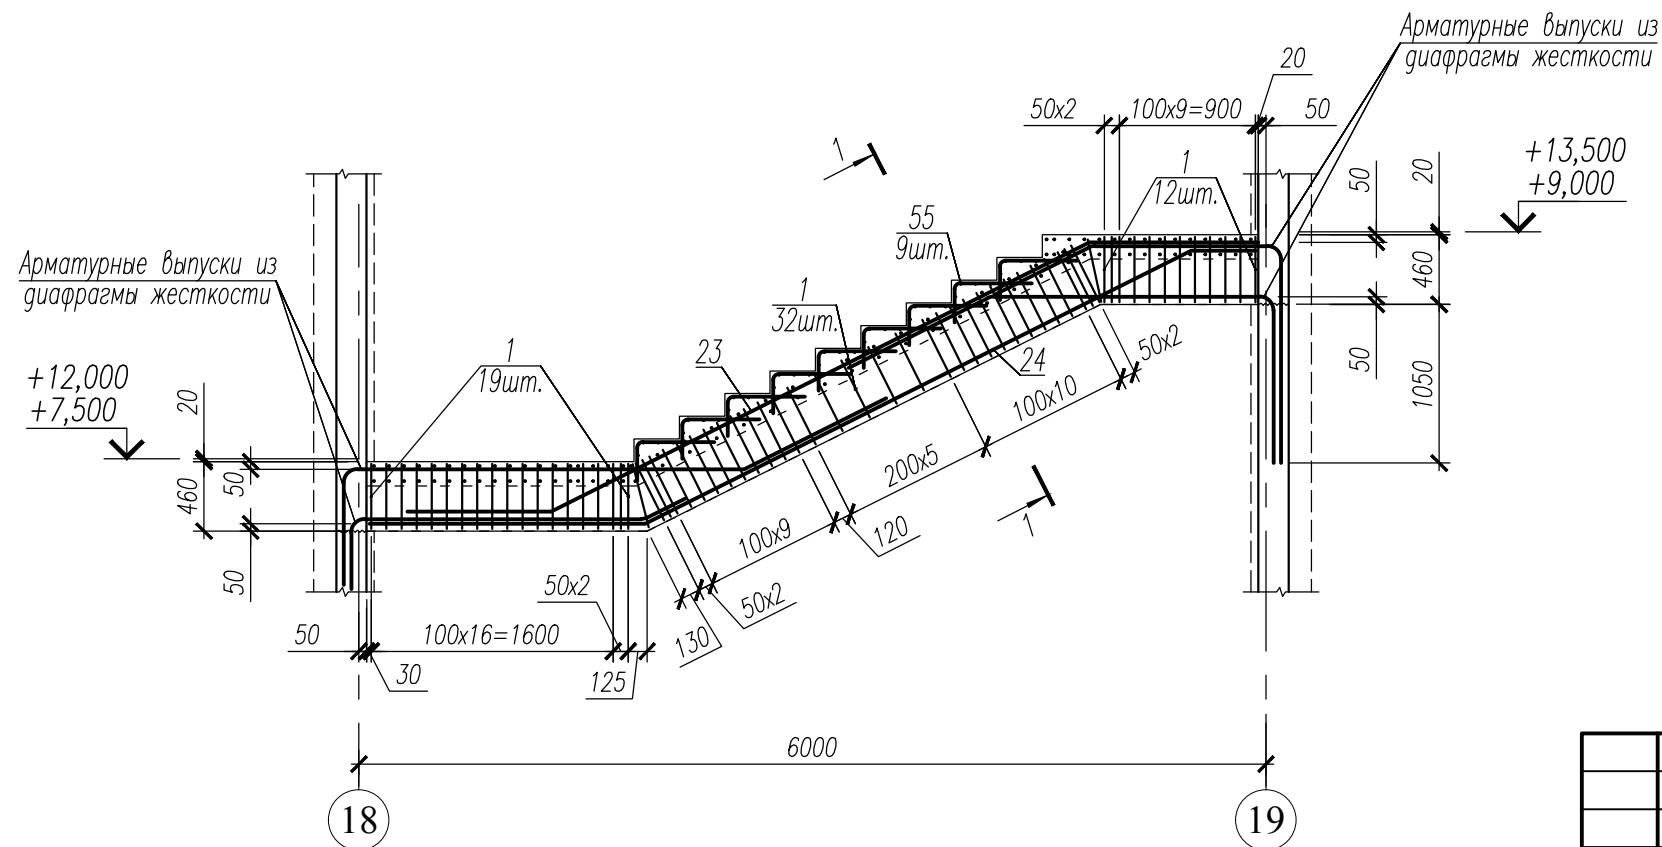


- | | | | | | | | | | |
|------------|-----------|------|--------|-------|----------|--|---|------|--------|
| | | | | | | НУ_ПОЛИК7/10-2023/04/10-2023 ПР-КЖ2.3-2 | | | |
| | | | | | | Взрослая поликлиника на 750 посещений для южной части
г.Новый Уренгой, в том числе затраты на
проектно-изыскательские работы | | | |
| Изм. | Кол.уч. | Лист | № док. | Погн. | Дата | Секция 3 | Стадия | Лист | Листов |
| Разраб. | Андреев | | | | 23.04.24 | | Р | 58 | |
| Рук. груп. | Хойлов | | | | 23.04.24 | | | | |
| Нач. отд. | Илюткин | | | | 23.04.24 | Фрагмент 7 |  | | |
| Н. контр. | Давыдова | | | | 23.04.24 | | | | |
| ГИП | Прокопьев | | | | 23.04.24 | | | | |

Фрагмент 8

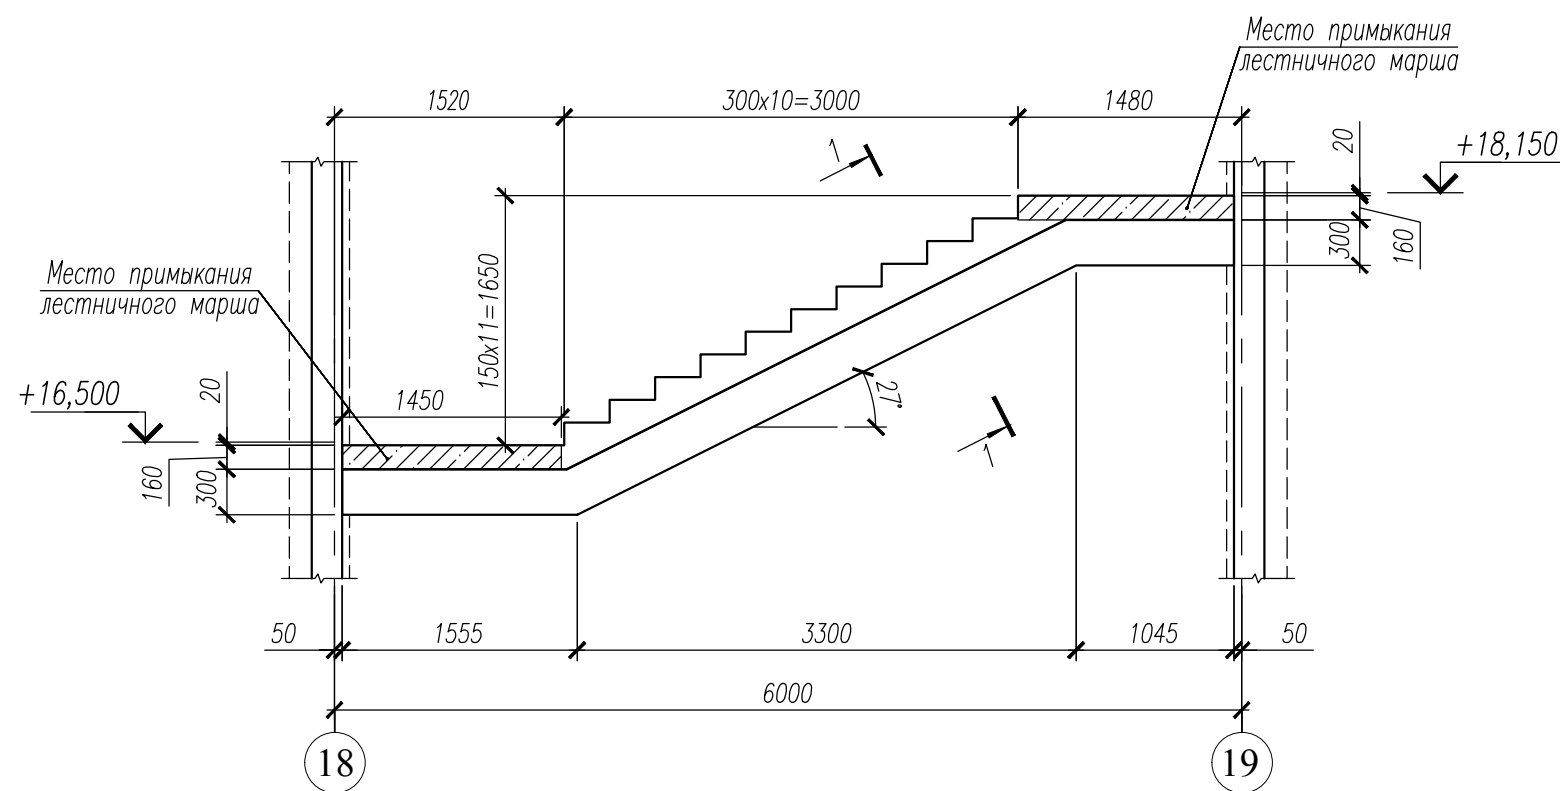


Фрагмент 8
(Армирование)

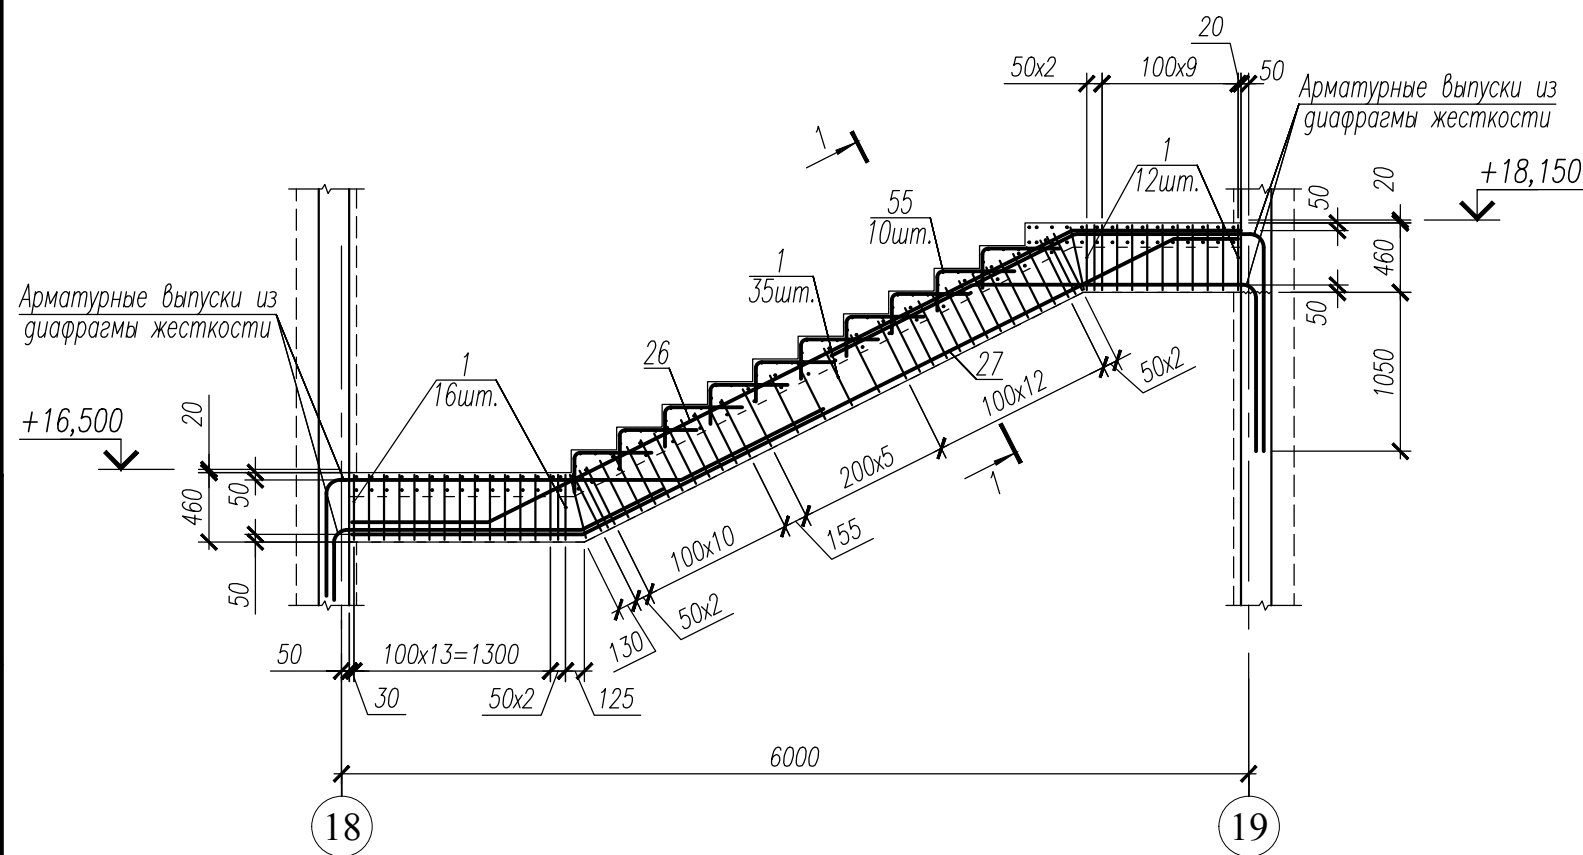


1. Данный лист смотри совместно с л. 49, 50.
2. Общие примечания смотри л. 25.
3. Ведомость деталей см. л. 65, 66.
4. Спецификацию см. л. 68, 69.
5. Ведомость расхода стали см. л. 70.

1-1



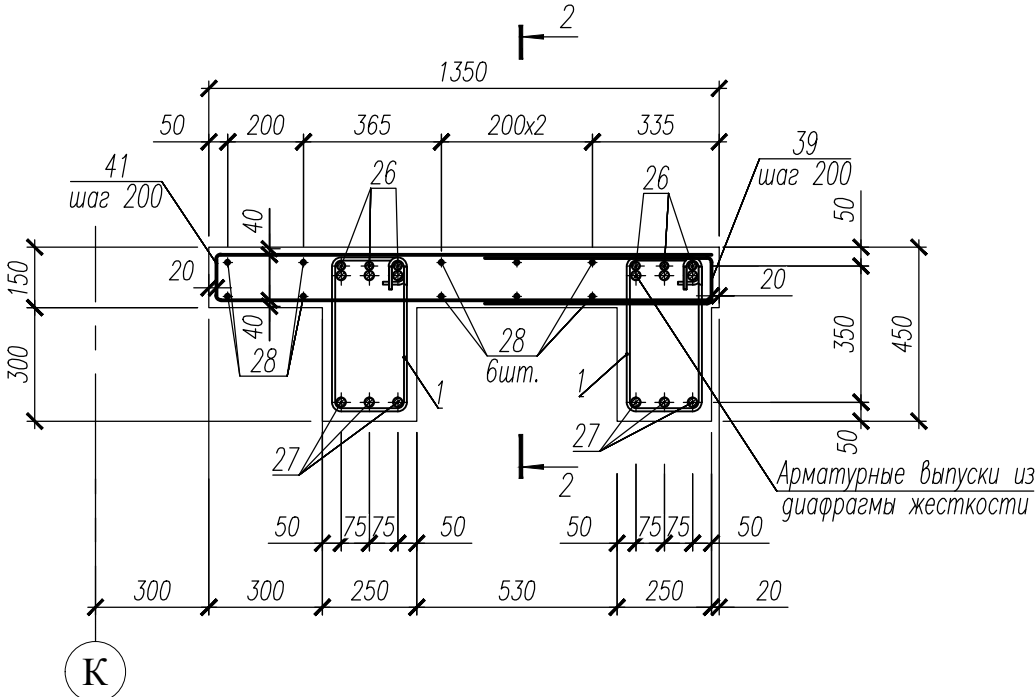


2-2

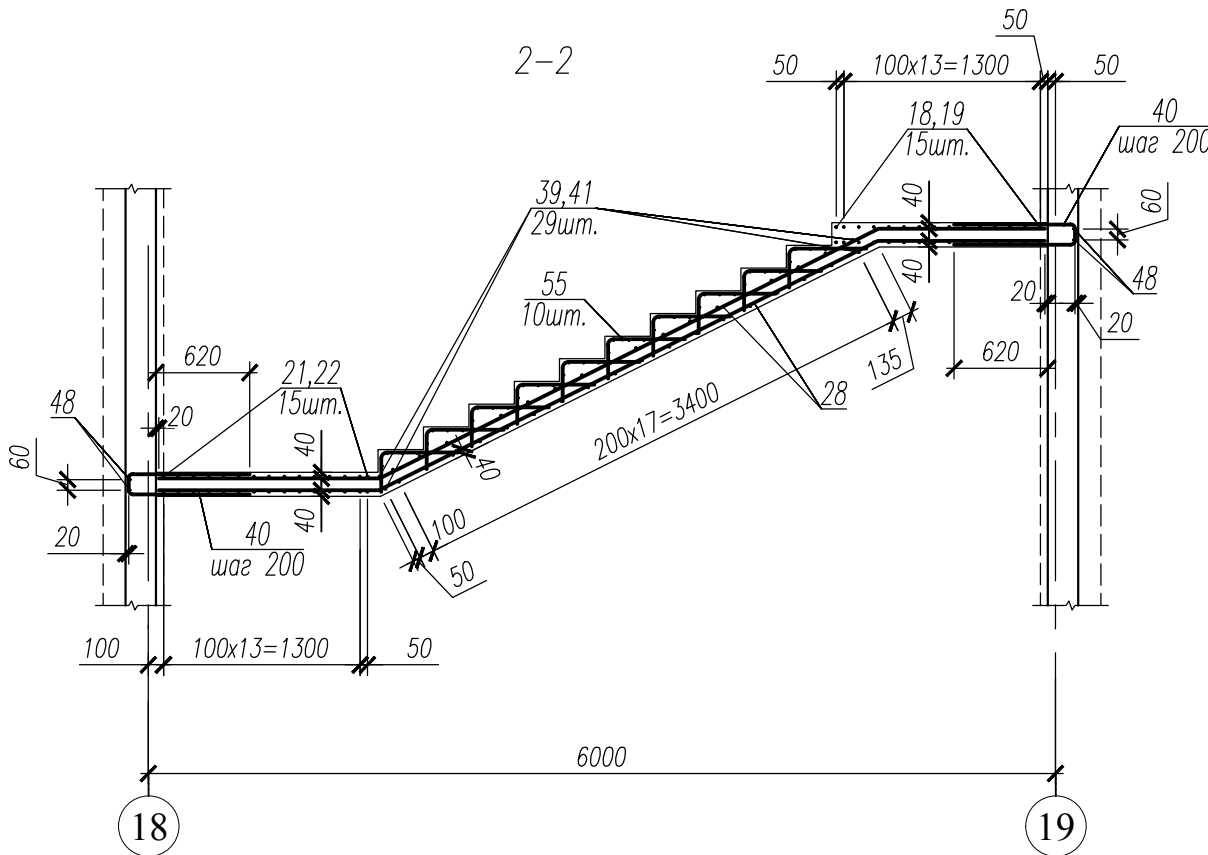


Инв. N подл.	231
Подпись и дата	
Взам. инв. N	






Изм.						НУ_ПОЛИК7/10-2023/04/10-2023 ПР-КЖ2.3-2			
Разраб.						Взрослая поликлиника на 750 посещений для южной части г.Новый Уренгой, в том числе затраты на проектно-изыскательские работы			
Рук. груп.						Секция 3			
Нач. отд.						Фрагмент 8			
Н. контр.						СТАДИЯ			
ГИП						Лист			
						Листов			
						Р			
						59			

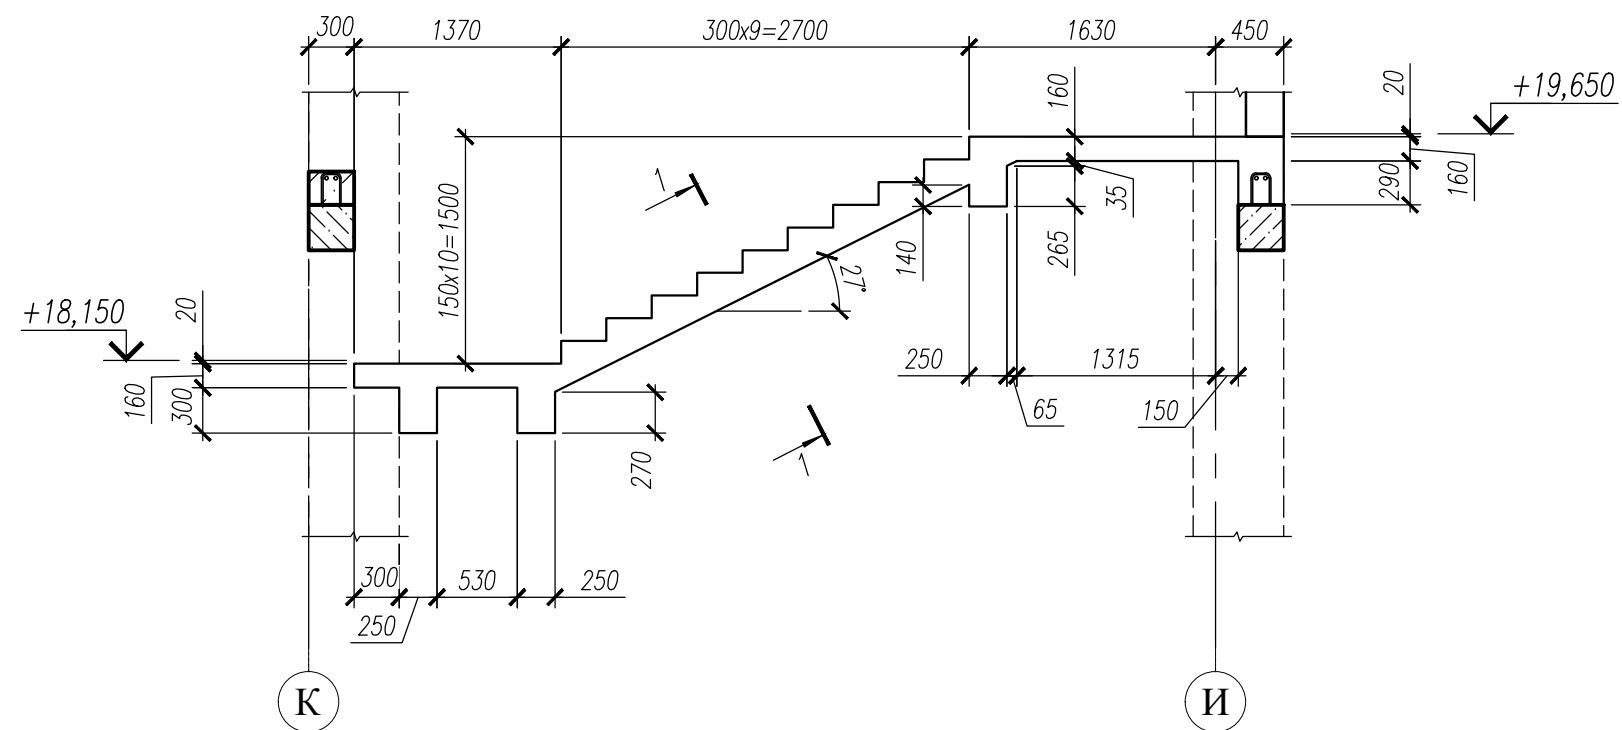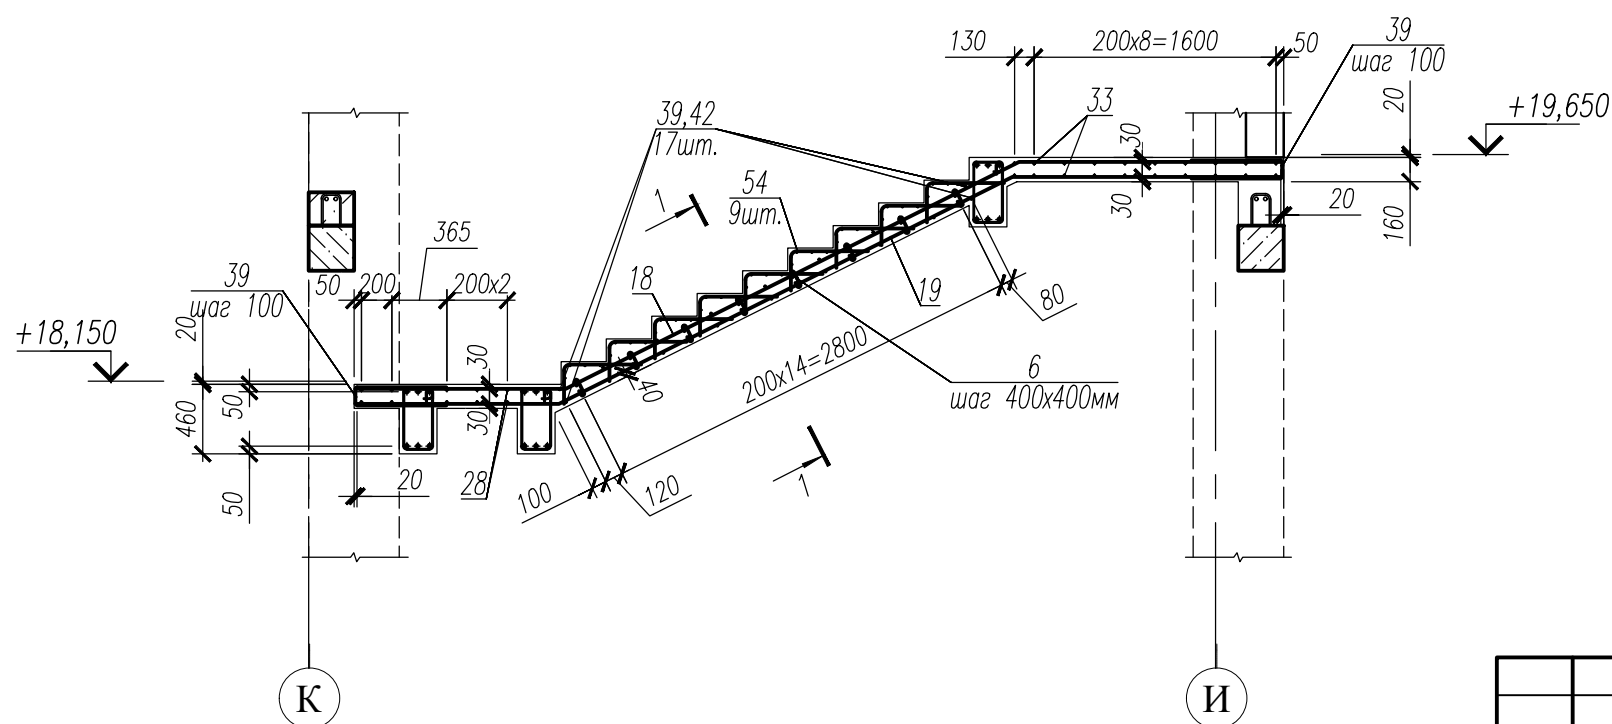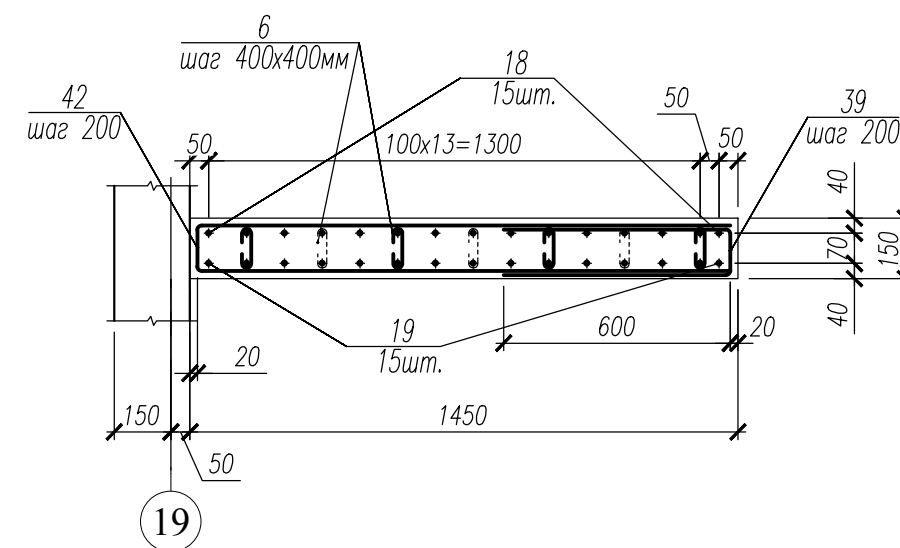Фрагмент 9
(Армирование)



1. Данный лист смотри совместно с л. 49, 50.
2. Общие примечания смотри л. 25.
3. Ведомость деталей см. л. 65, 66.
4. Спецификацию см. л. 68, 69.
5. Ведомость расхода стали см. л. 70.

						НУ_ПОЛИК7/10–2023/04/10–2023 ПР–КЖ2.3–2			
						Взрослая поликлиника на 750 посещений для южной части г.Новый Уренгой, в том числе затраты на проектно–изыскательские работы			
Изм.	Кол.уч.	Лист	№ док.	Погн.	Дата	Секция 3	Стадия	Лист	Листов
Разраб.	Андреев				23.04.24		Р	60	
Рук. груп.	Хойлов				23.04.24				
Нач. отд.	Илюткин				23.04.24	Фрагмент 9			
Н. контр.	Давыдова				23.04.24				
ГИП	Прокопьев				23.04.24				

Инв. N подл.	Подпись и дата	Взам. инв. N
231		

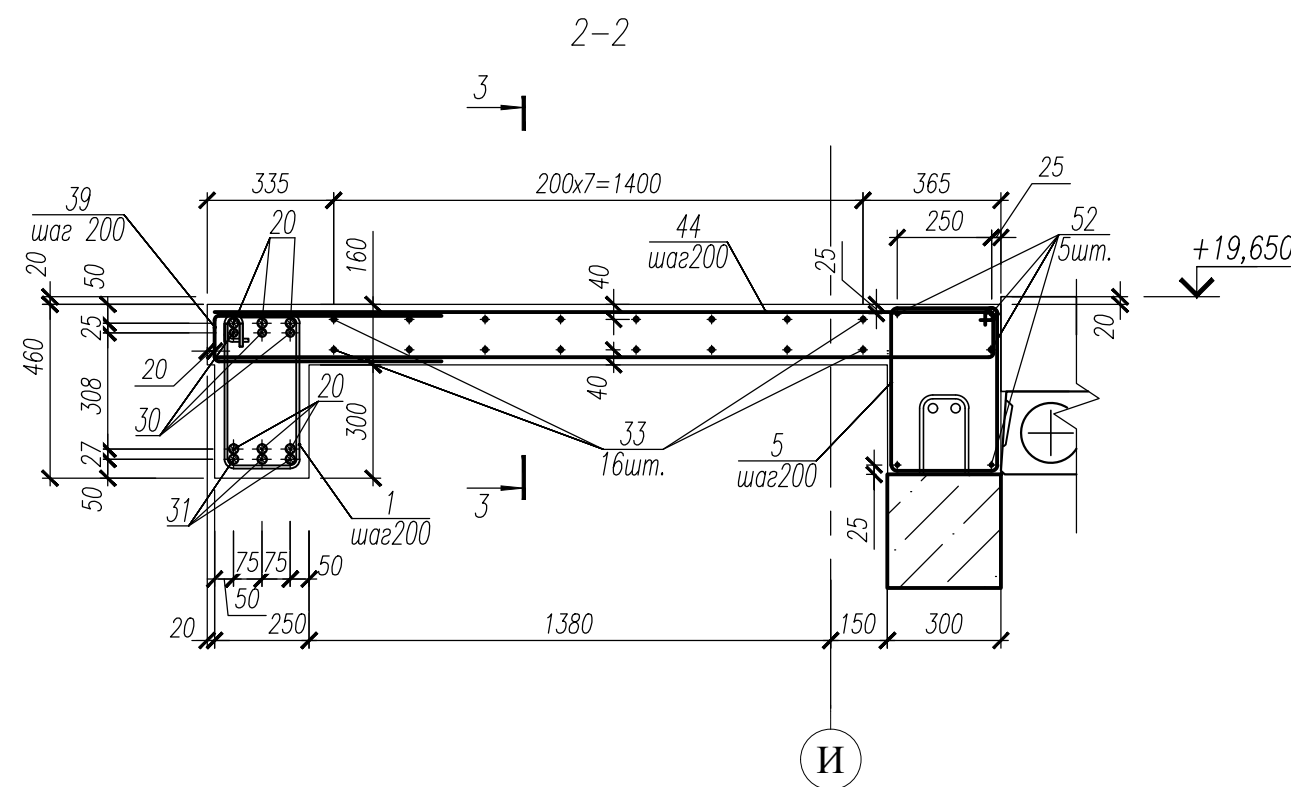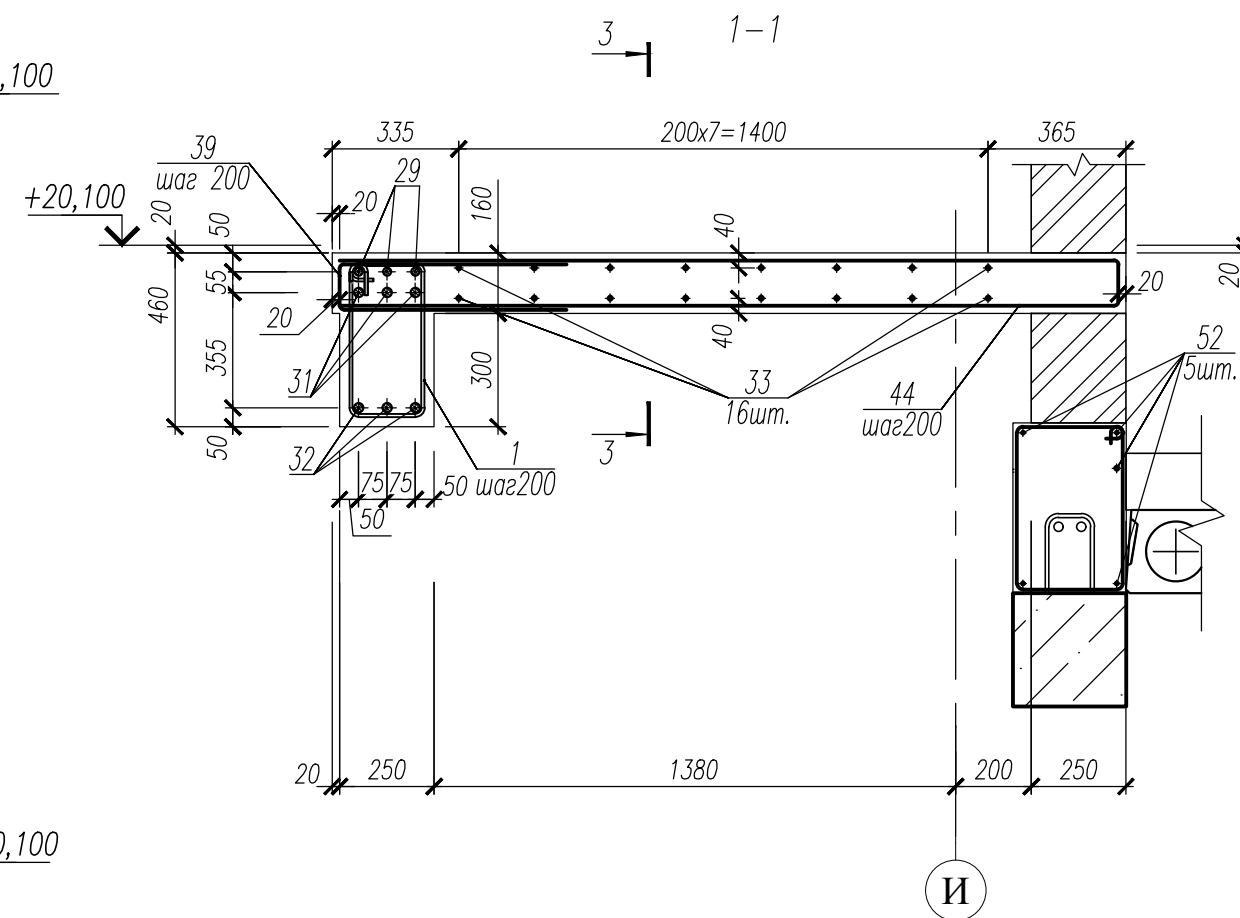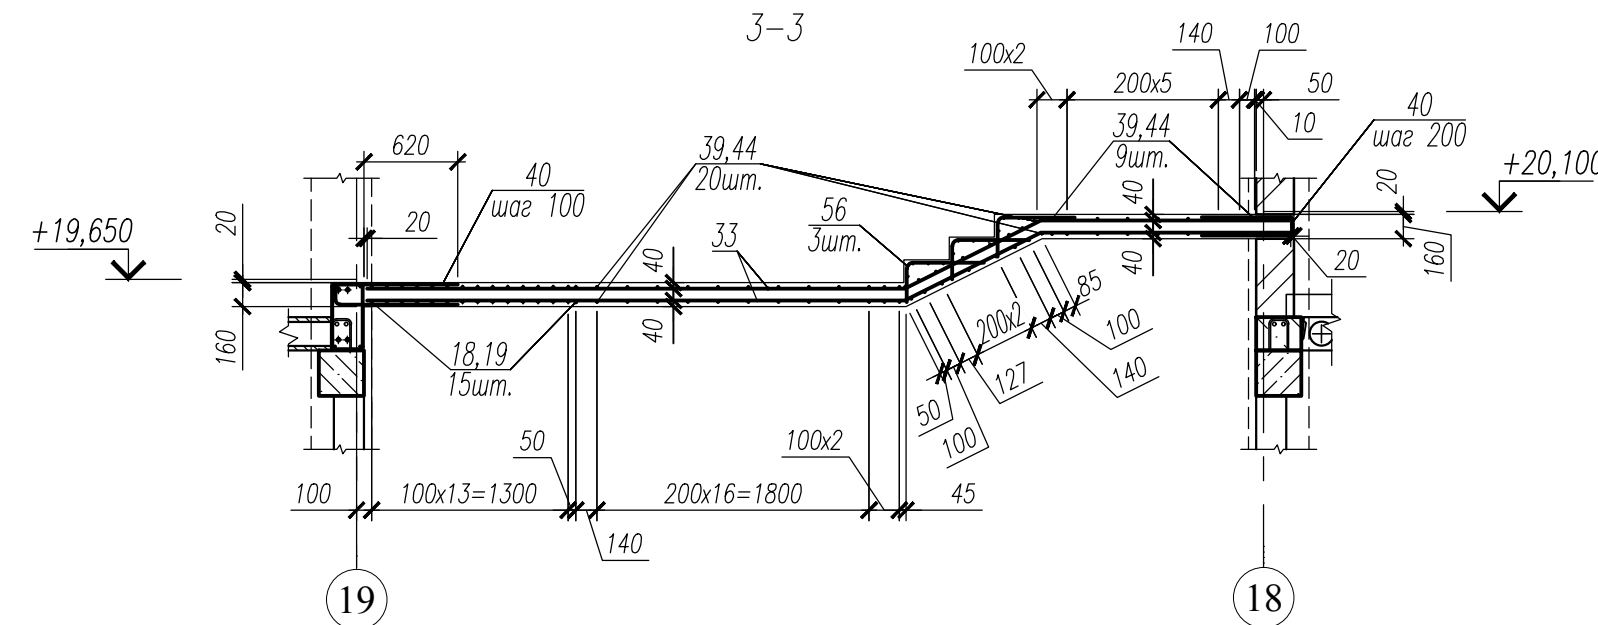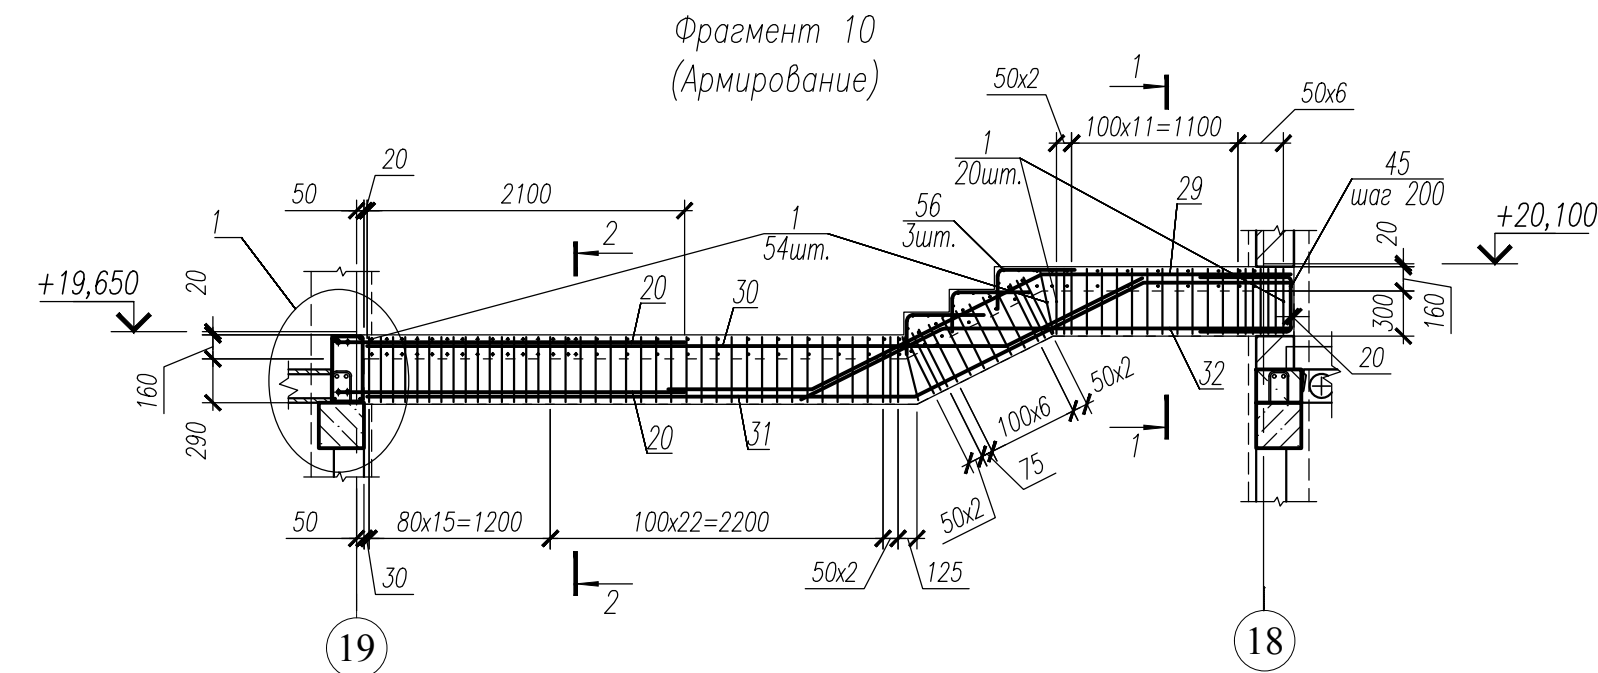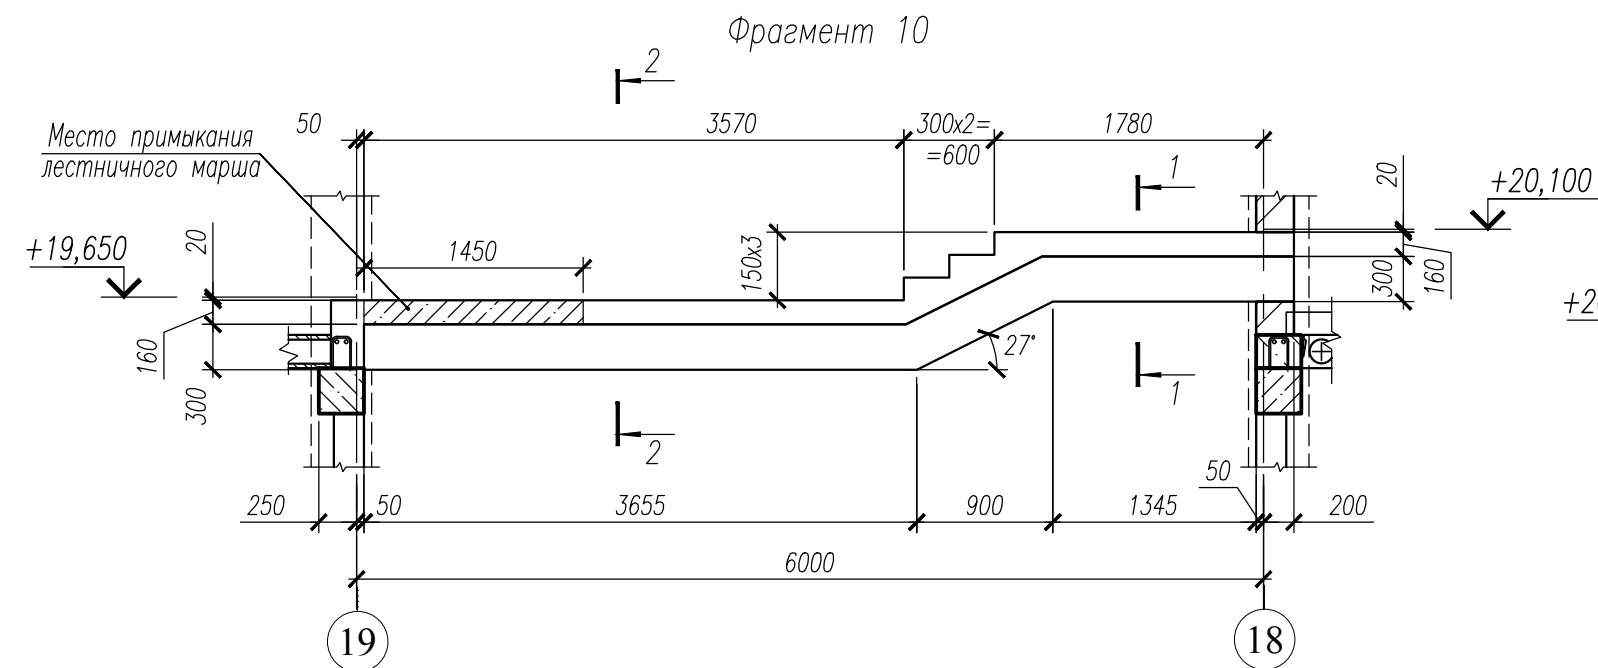



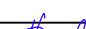


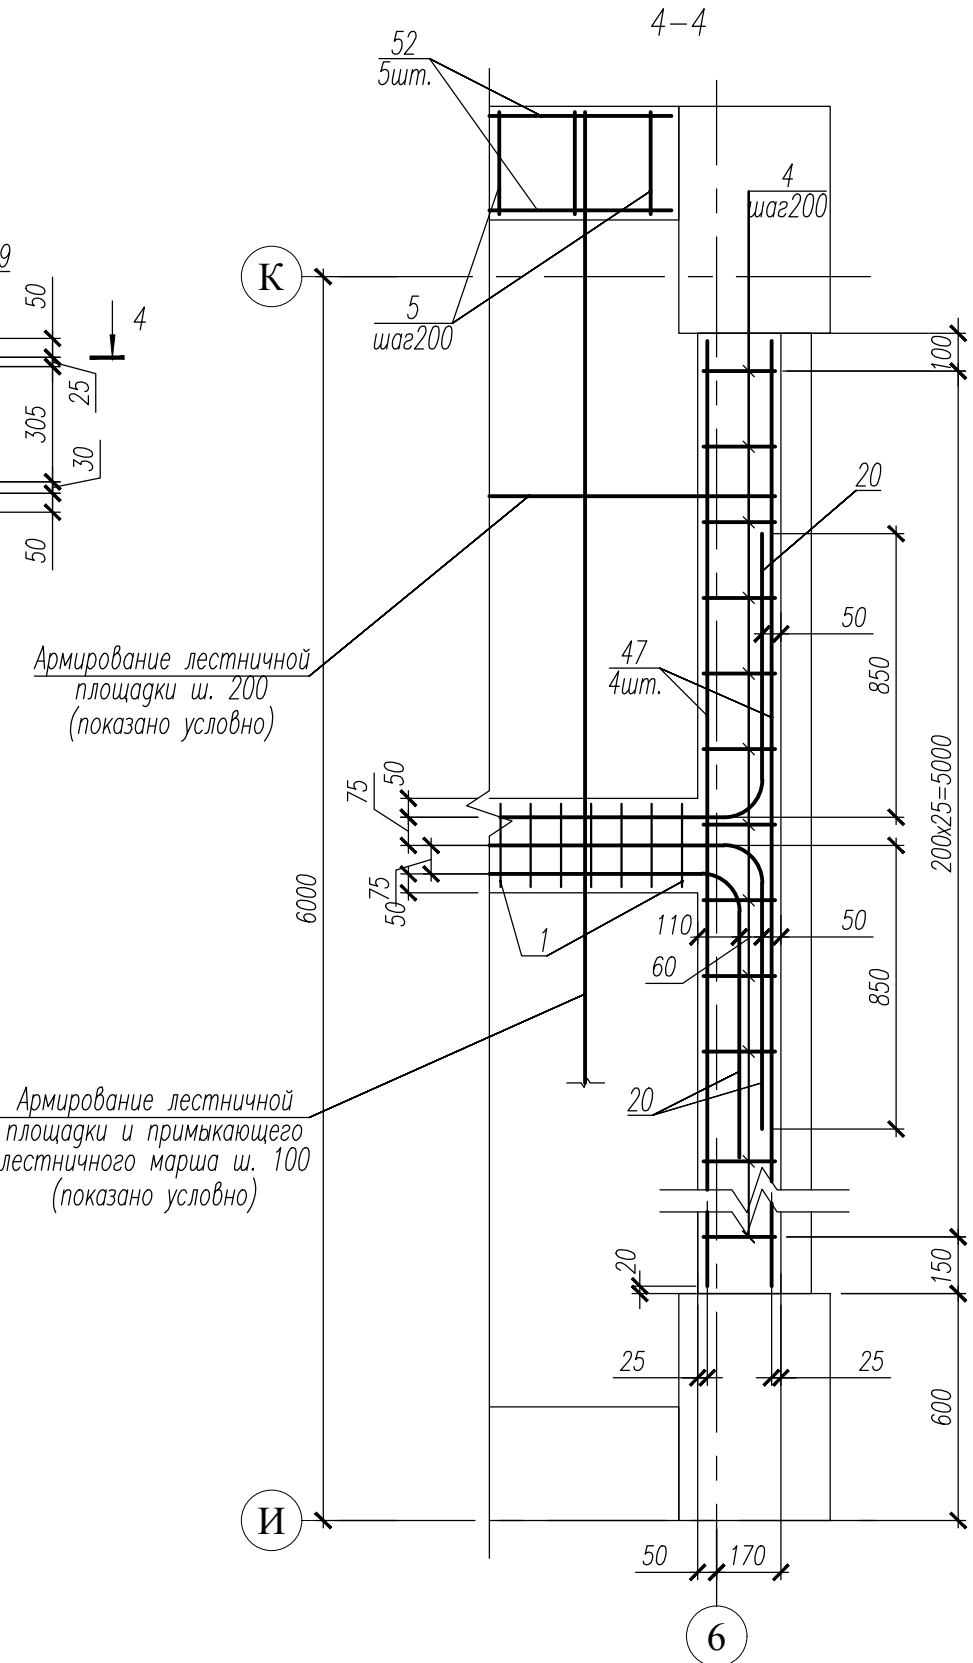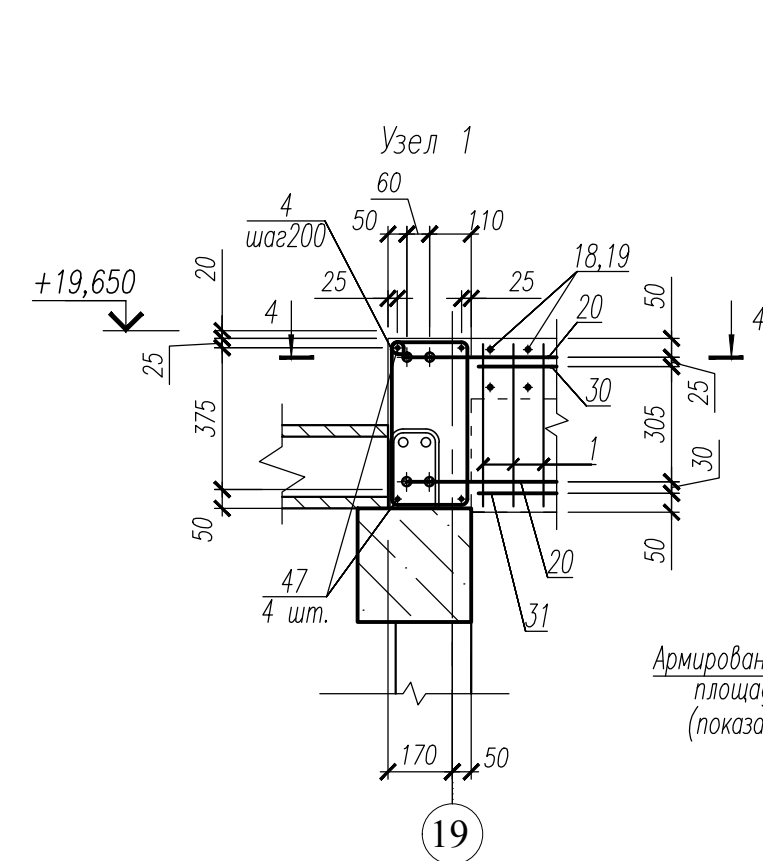
1. Данный лист смотри совместно с л. 49, 50.
2. Общие примечания смотри л. 25.
3. Ведомость деталей см. л. 65, 66.
4. Спецификацию см. л. 68, 69.
5. Ведомость расхода стали см. л. 70.




Армирование лестничной площадки ш. 200 (показано условно)


Армирование лестничной площадки и примыкающего лестничного марша ш. 100 (показано условно)

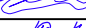					НУ_ПОЛИК7/10-2023/04/10-2023 ПР-КЖ2.3-2				
					Взрослая поликлиника на 750 посещений для южной части г.Новый Уренгой, в том числе затраты на проектно-изыскательские работы				
Изм.	Кол.уч.	Лист	№ док	Подп.	Дата	Секция 3	Стадия	Лист	Листов
Разраб.		Андреев			23.04.24		Р	61	
Рук. груп.		Хойлов			23.04.24				
Нач. отд.		Илюткин			23.04.24	Фрагмент 10			
Н. контр.		Давыдова			23.04.24				
ГИП		Прокопьев			23.04.24				


Фрагмент 11

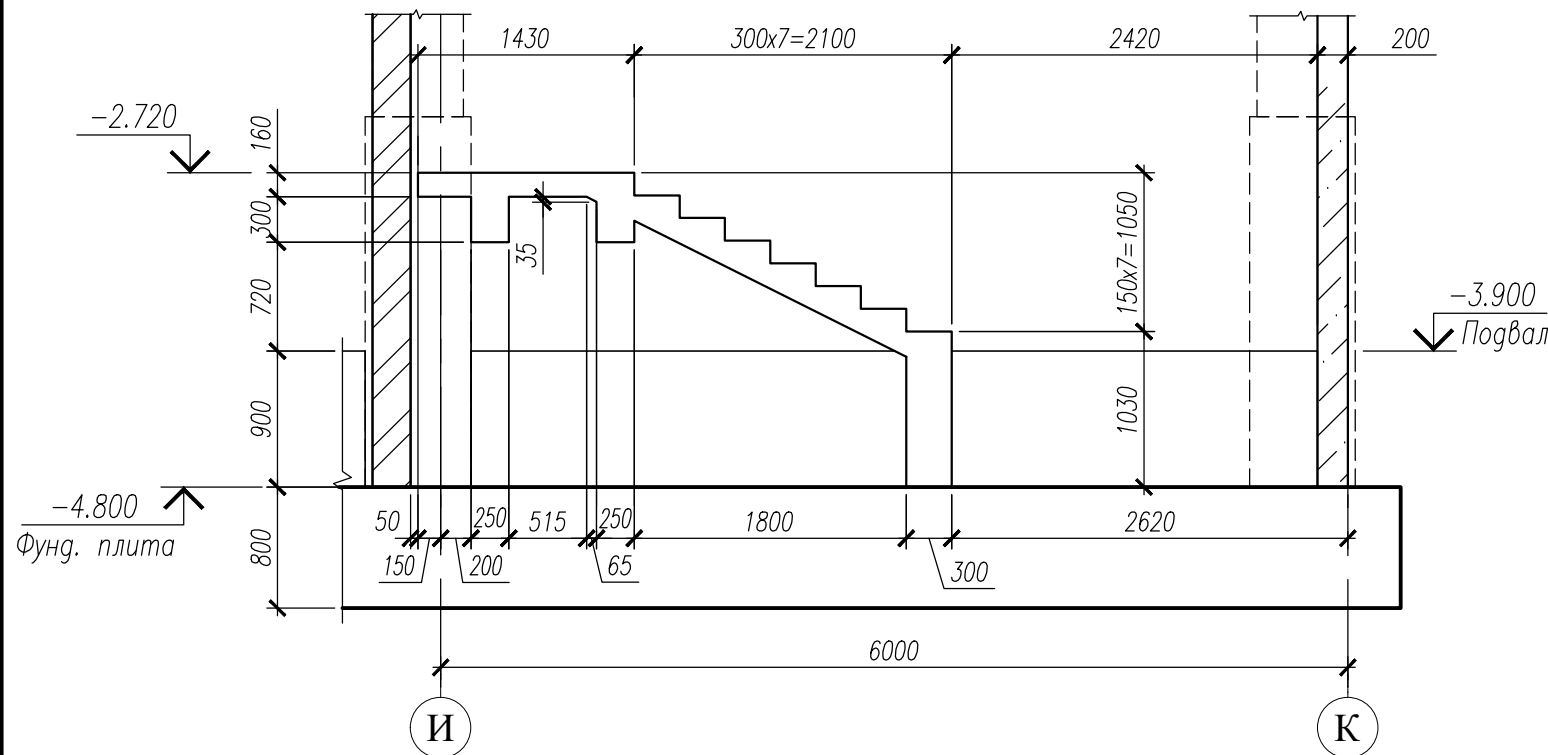


Фрагмент 11
Армирование.

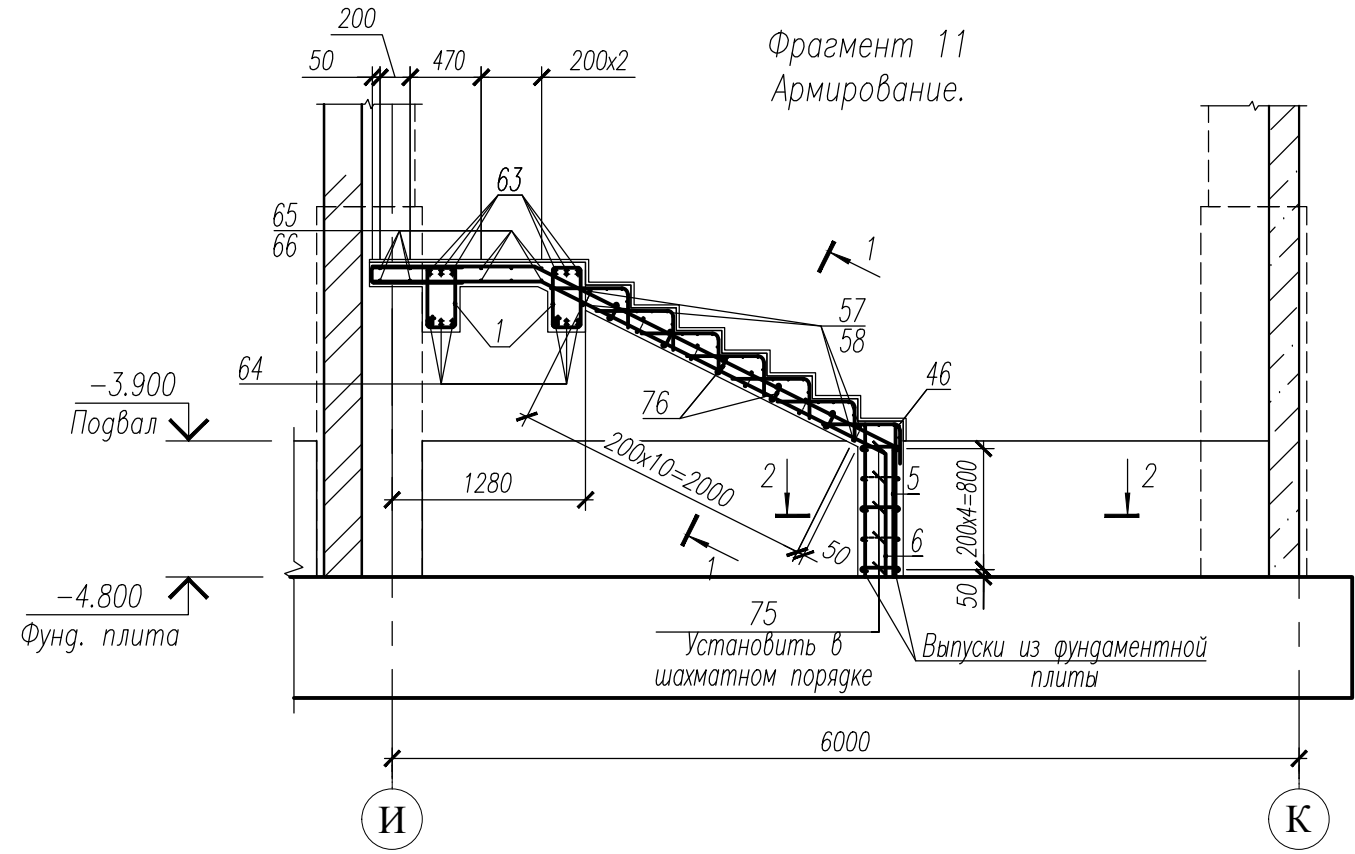

1-1

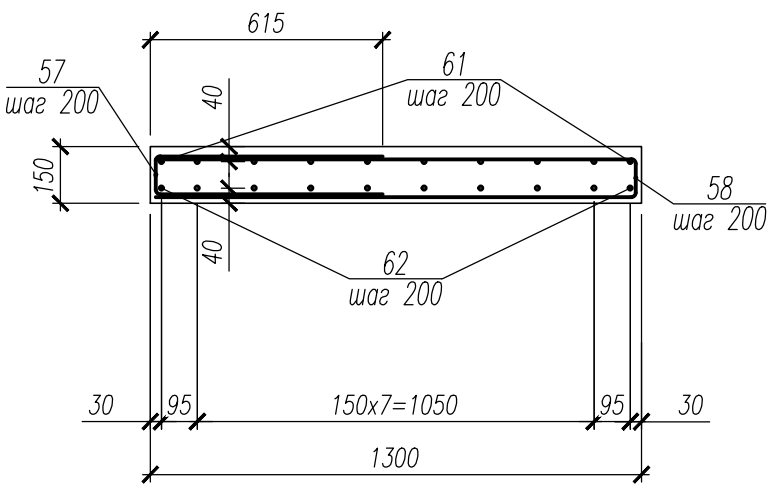


2-2

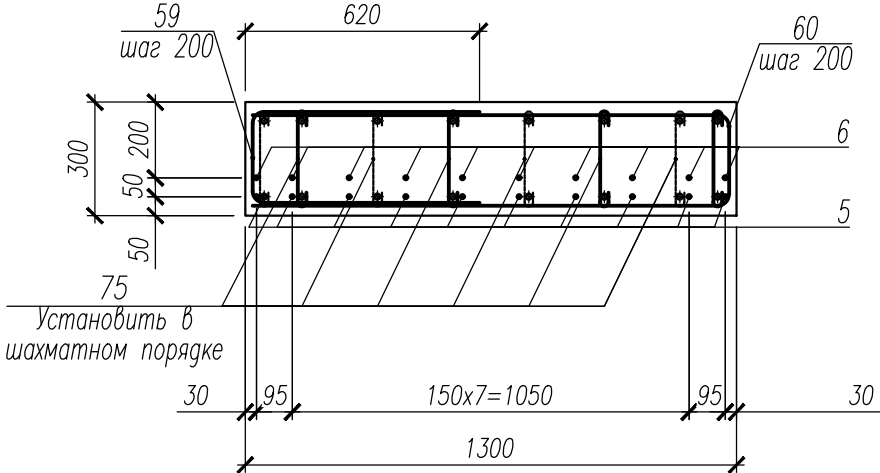

1. Данный лист смотри совместно с л. 49, 50.
2. Общие примечания смотри л. 25.
3. Ведомость деталей см. л. 65, 66.
4. Спецификацию см. л. 68, 69.
5. Ведомость расхода стали см. л. 70.






Инв. N подл.	Подпись и дата	Взам. инв. N
231		

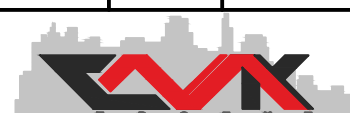						НУ_ПОЛИК7/10-2023/04/10-2023 ПР-КЖ2.3-2			
						Взрослая поликлиника на 750 посещений для южной части г.Новый Уренгой, в том числе затраты на проектно-изыскательские работы			
Изм.	Кол.уч.	Лист	№ док.	Погн.	Дата	Секция 3	Стадия	Лист	Листов
Разраб.	Андреев				23.04.24		Р	62	
Рук. груп.	Хойлов				23.04.24				
Нач. отд.	Илюткин				23.04.24	Фрагмент 11			
Н. контр.	Давыдова				23.04.24				
ГИП	Прокопьев				23.04.24				


Technical drawing of a reinforced concrete staircase and foundation. The drawing shows a cross-section of a staircase with a total width of 6000 mm and a total height of 1800 mm. The staircase is supported by a foundation slab at -4.800 level. The drawing includes dimensions for the staircase steps (100x8, 100x7, 100x17=1700), reinforcement bars (50x2, 50x3, 50x4), and concrete thickness (115, 120, 150). The drawing also shows the location of the staircase relative to the foundation slab and the ground level (-1.820).

Key dimensions and labels:


- Foundation slab (Фунд. плита) at -4.800 level.
- Staircase total width: 6000 mm.
- Staircase total height: 1800 mm.
- Staircase steps: 100x8, 100x7, 100x17=1700.
- Reinforcement bars: 50x2, 50x3, 50x4.
- Concrete thickness: 115, 120, 150.
- Ground level: -1.820.
- Foundation slab level: -4.800.
- Staircase level: -2.720.
- Labels: 1, 2, 3, 4, 5, 6, 7, 8, 9, 10, 11, 12, 13, 14, 15, 16, 17, 18, 19.

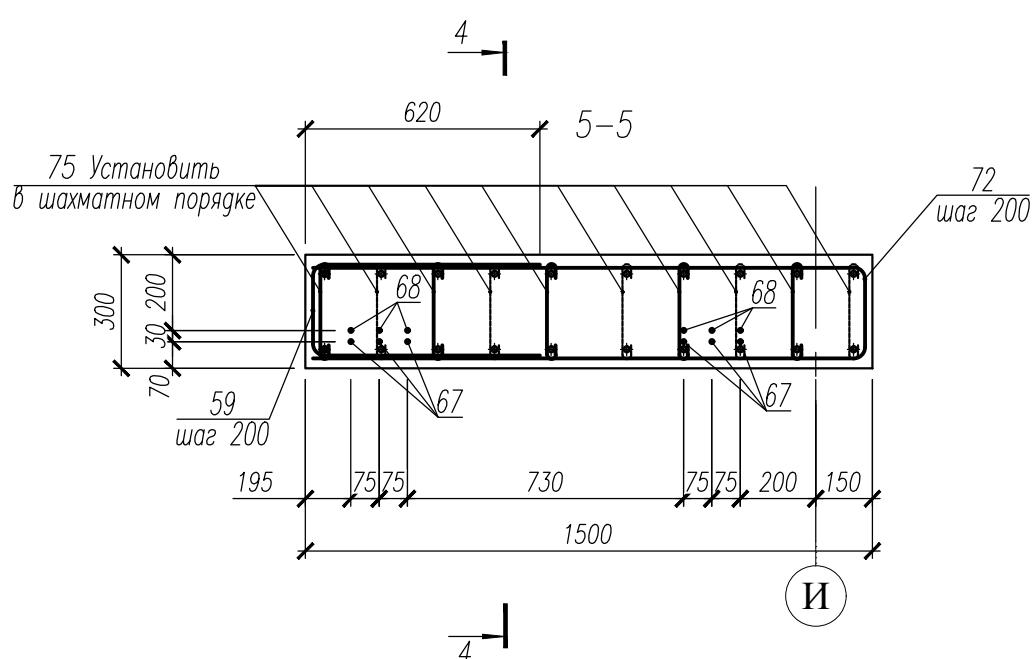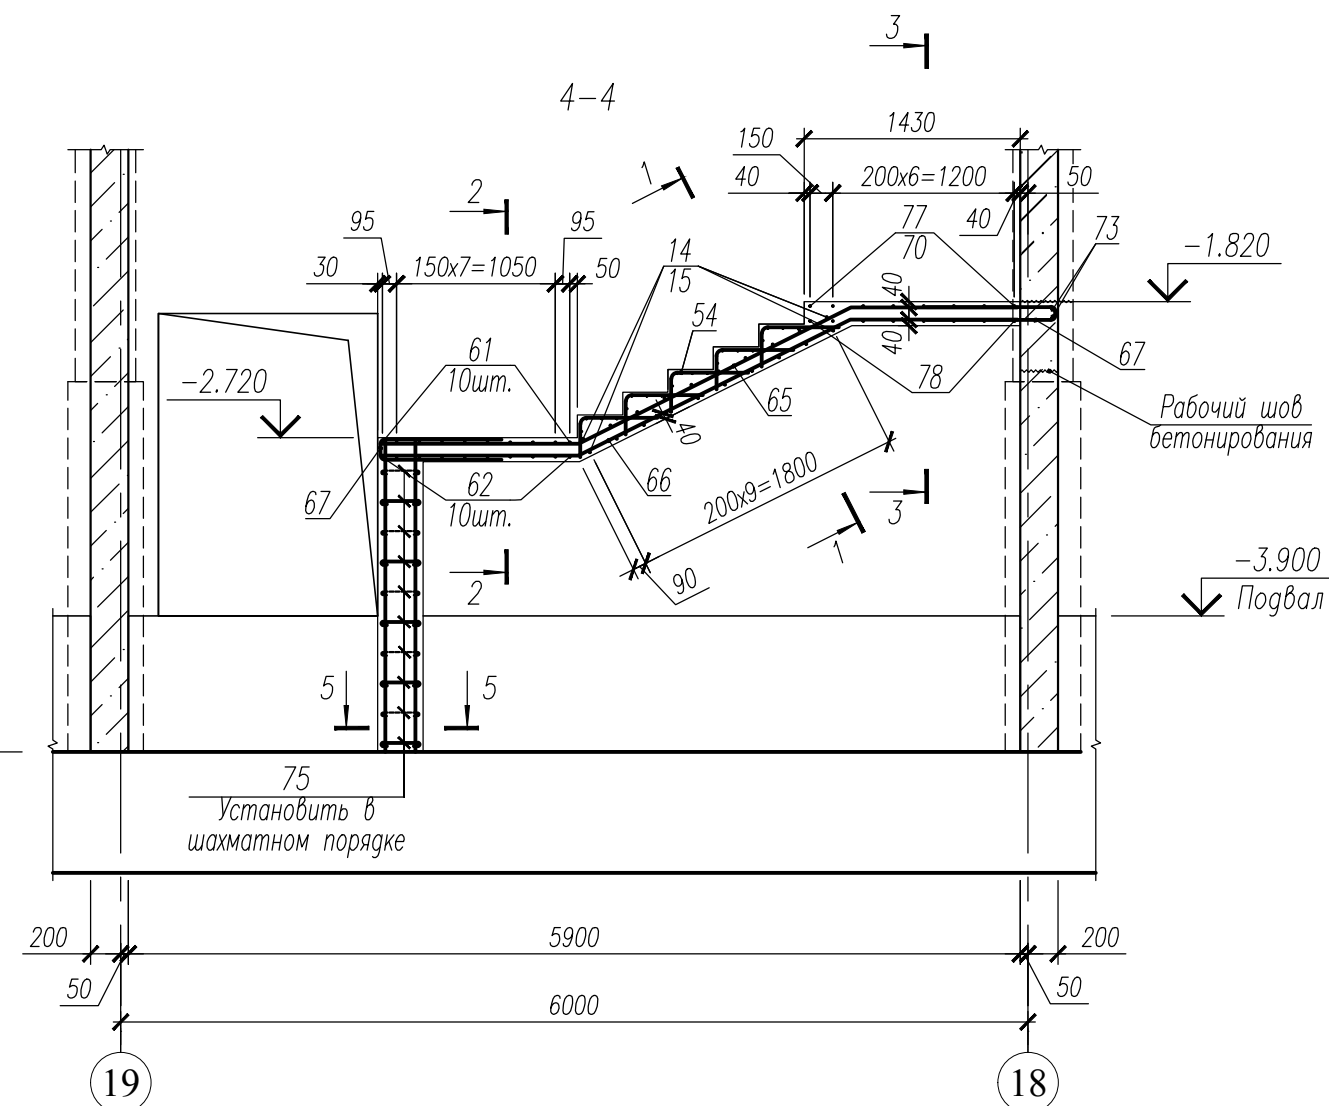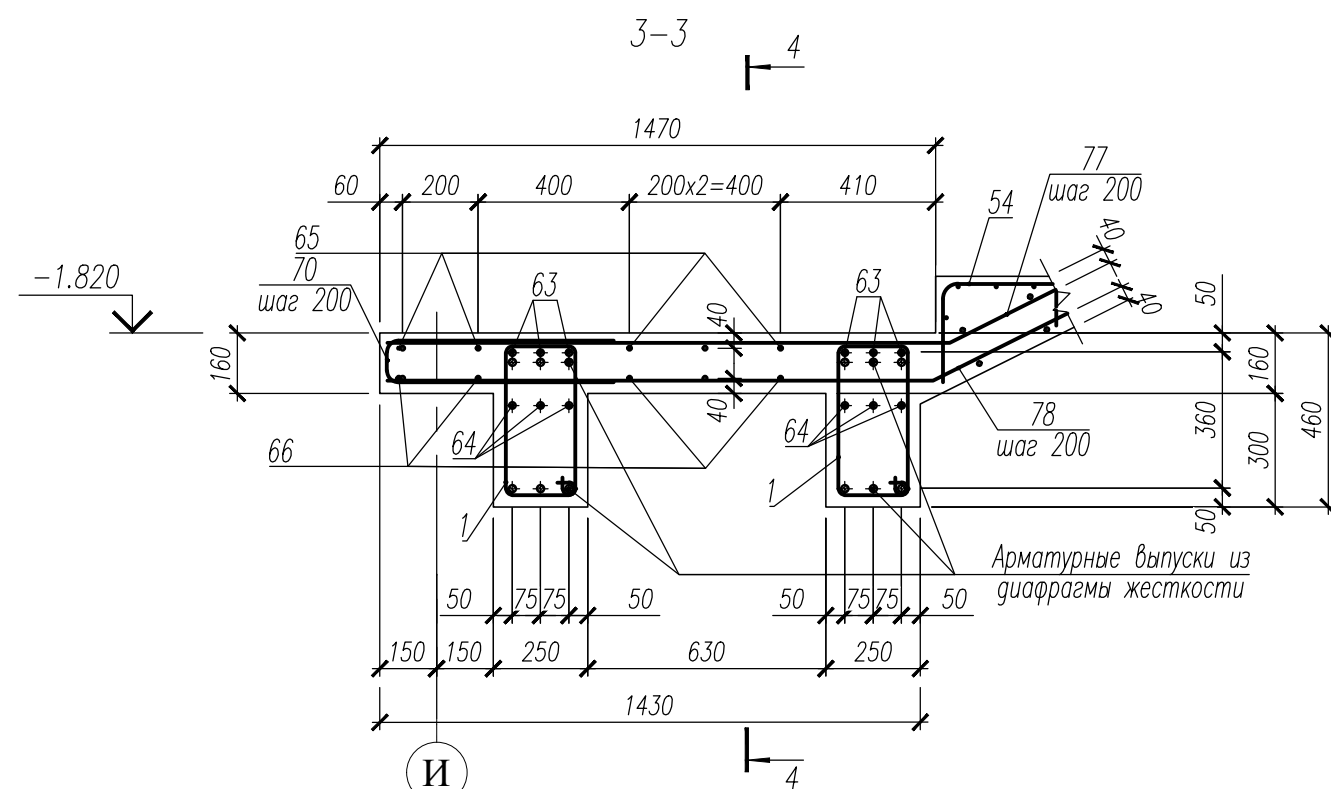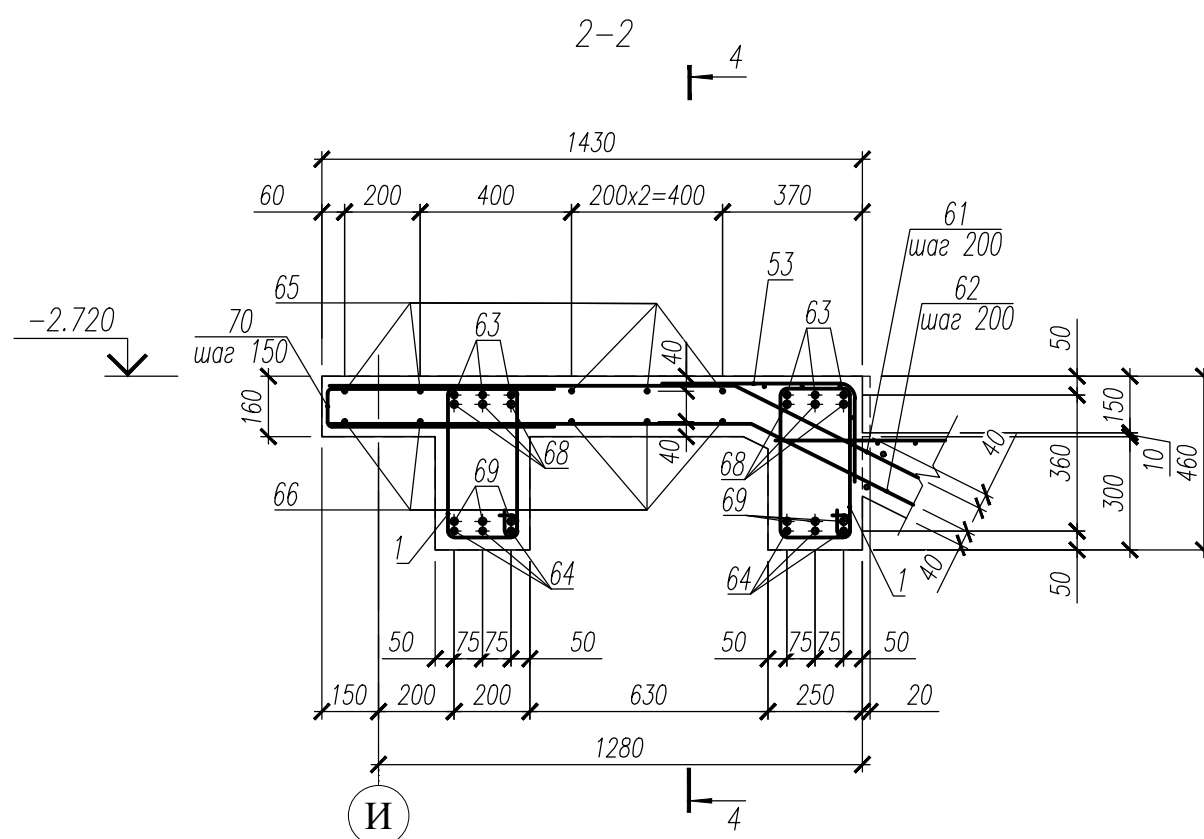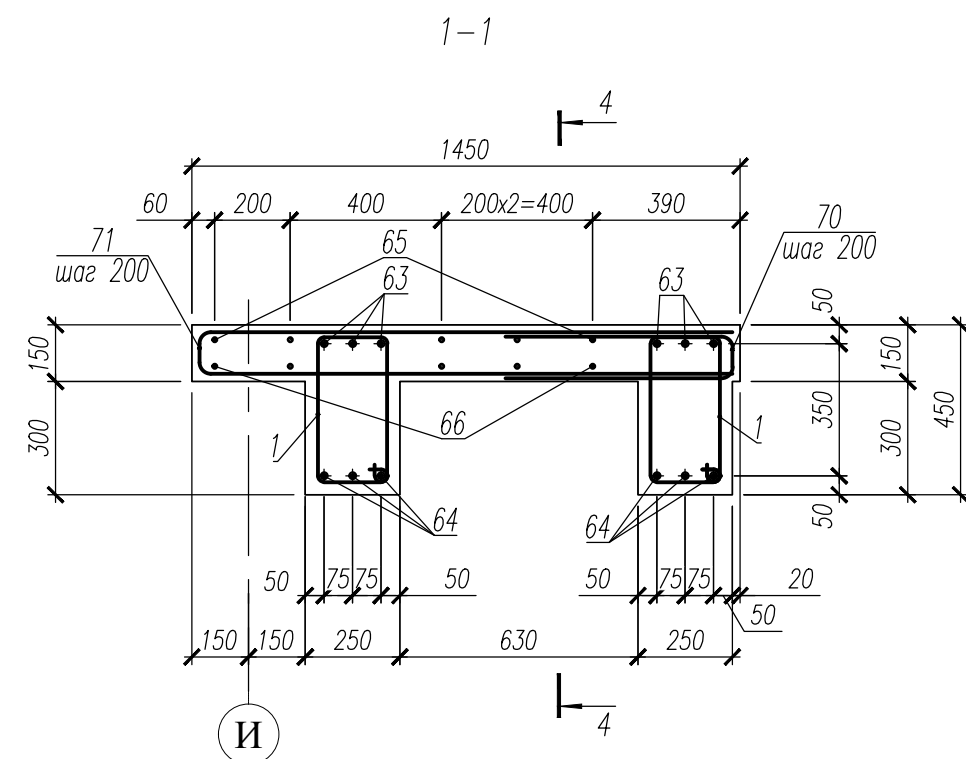






1. Данный лист смотри совместно с л. 49, 50.
2. Общие примечания смотри л. 25.
3. Ведомость деталей см. л. 65, 66.
4. Спецификацию см. л. 68, 69.
5. Ведомость расхода стали см. л. 70.

						НУ_ПОЛИК7/10-2023/04/10-2023 ПР-КЖ2.3-2				
						Взрослая поликлиника на 750 посещений для южной части г.Новый Уренгой, в том числе затраты на проектно-изыскательские работы				
Изм.	Кол.уч.	Лист	№ док.	Погн.	Дата	Секция 3	Стадия	Лист	Листов	
Разраб.	Андреев				23.04.24		Р	63		
Рук. груп.	Хойлов				23.04.24					
Нач. отг.	Илюткин				23.04.24					
Н. контр.	Давыдова				23.04.24	Фрагмент 12				
ГИП	Прокопьев				23.04.24					


Фрагмент 13

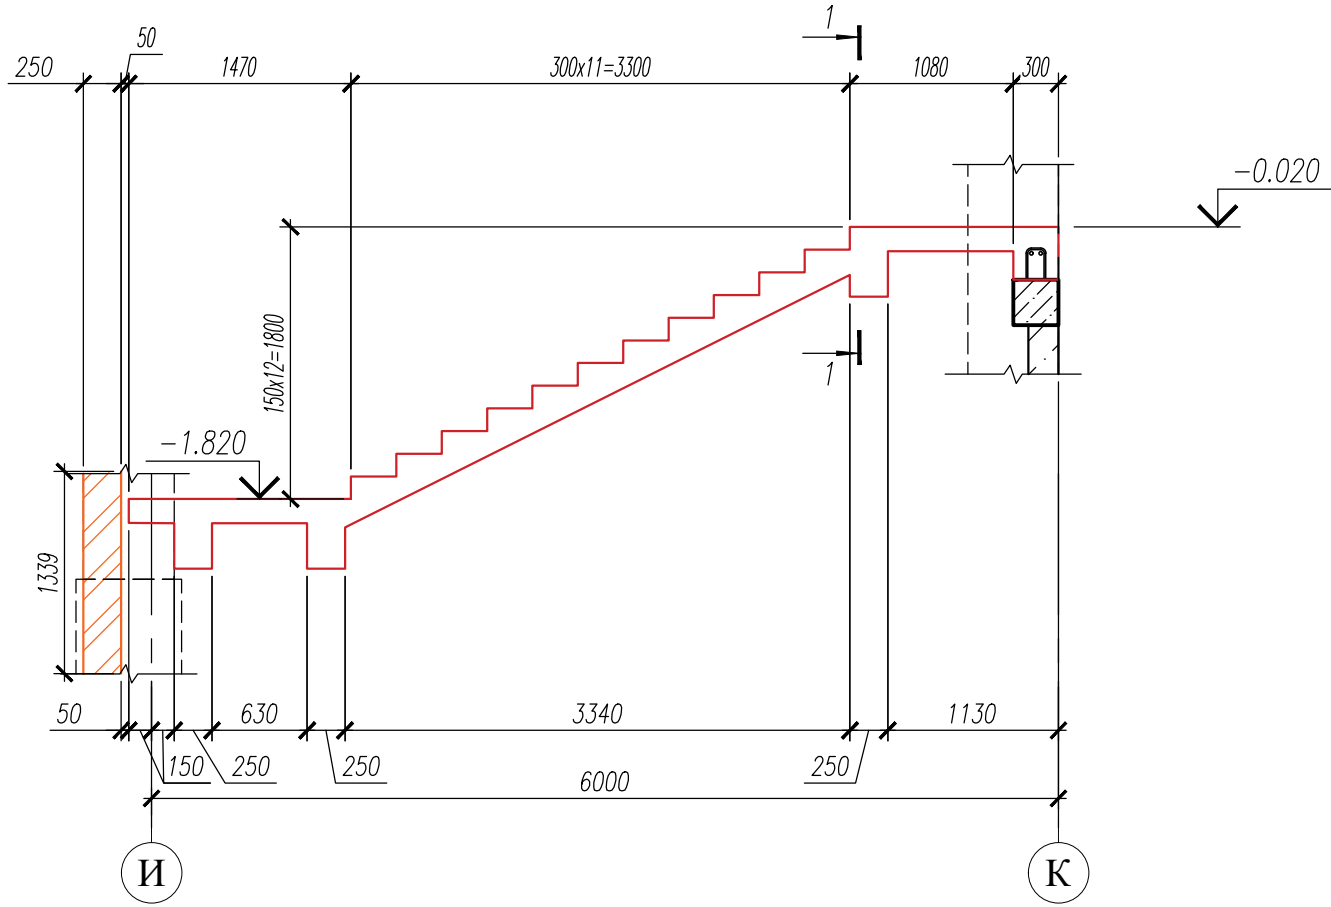

Фрагмент 13
Армирование.

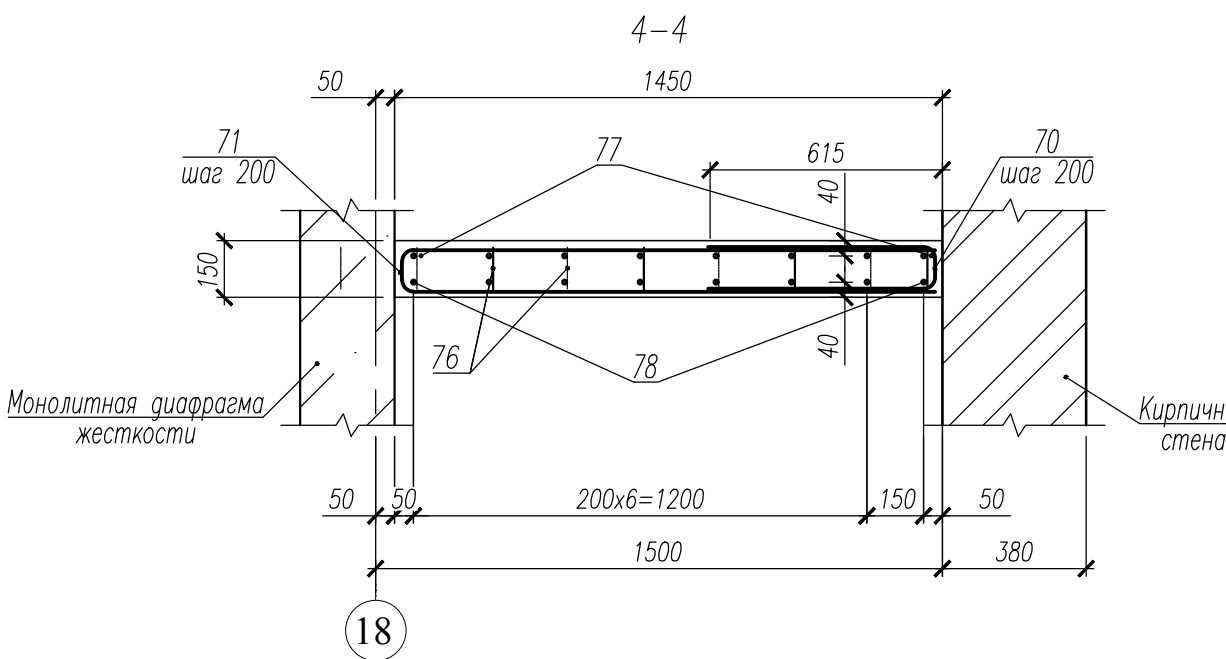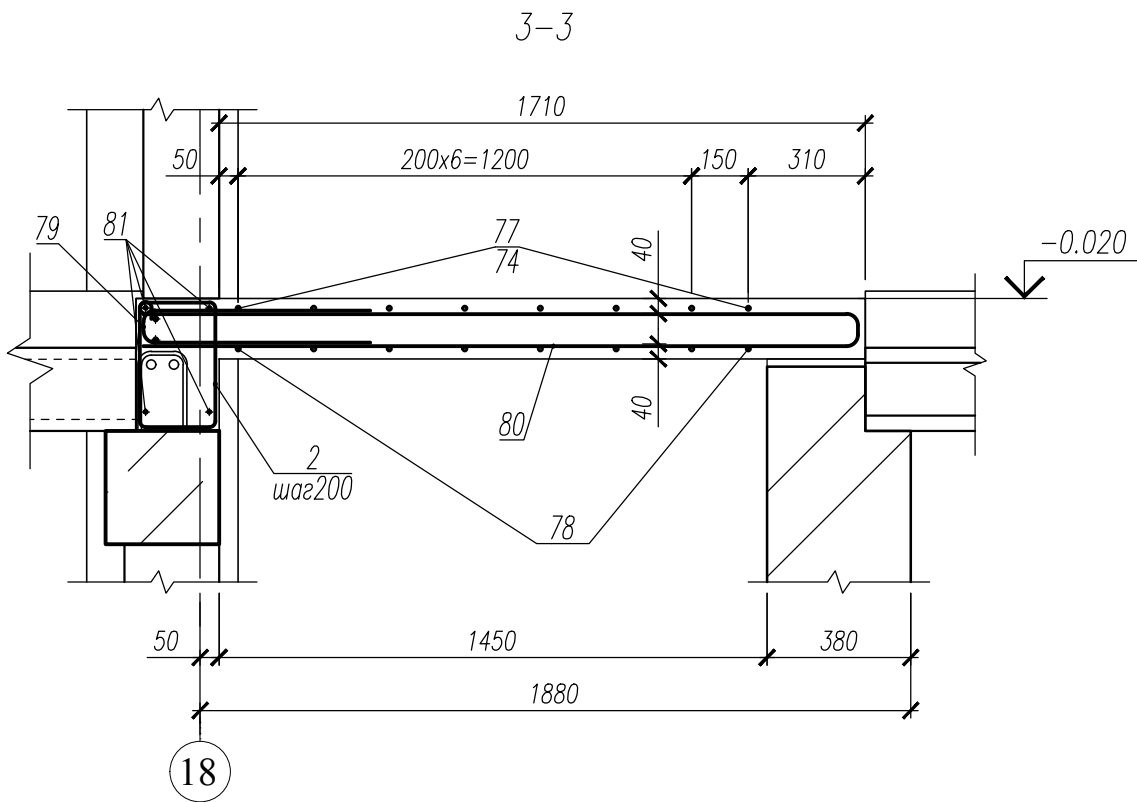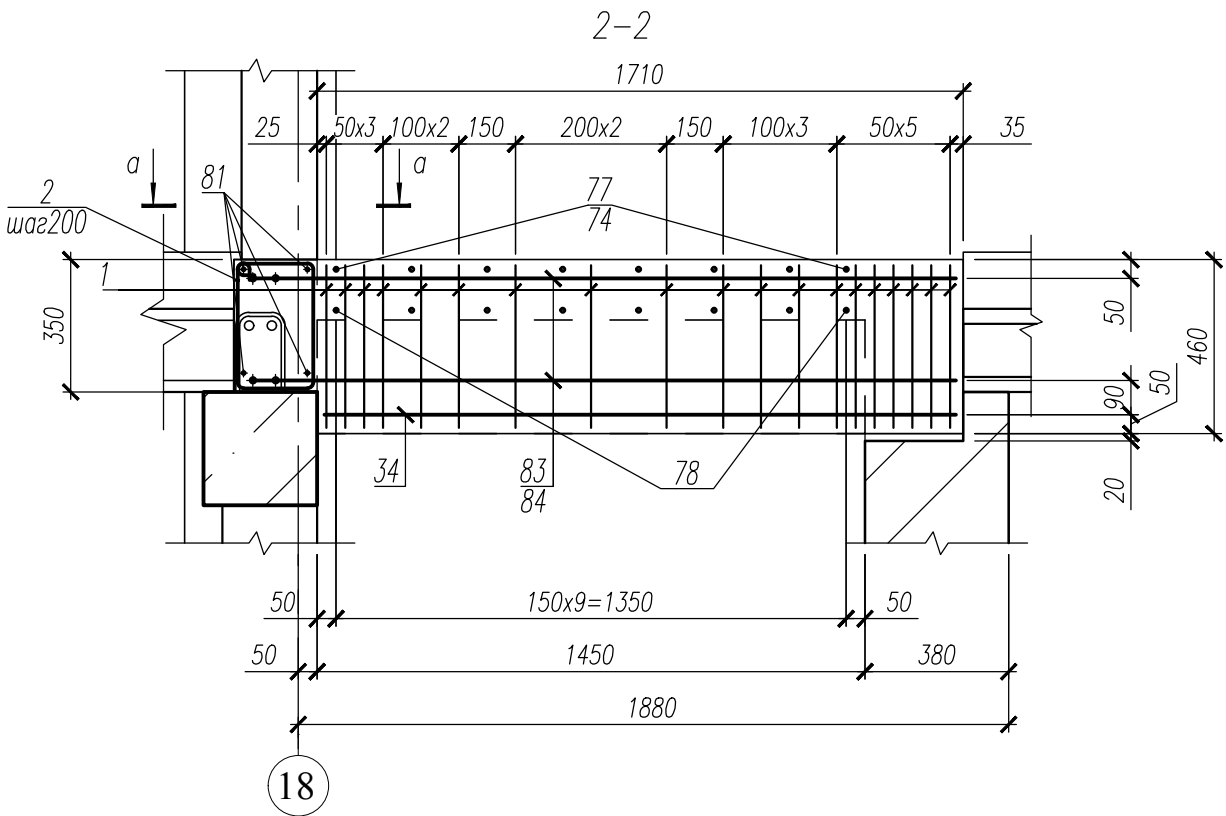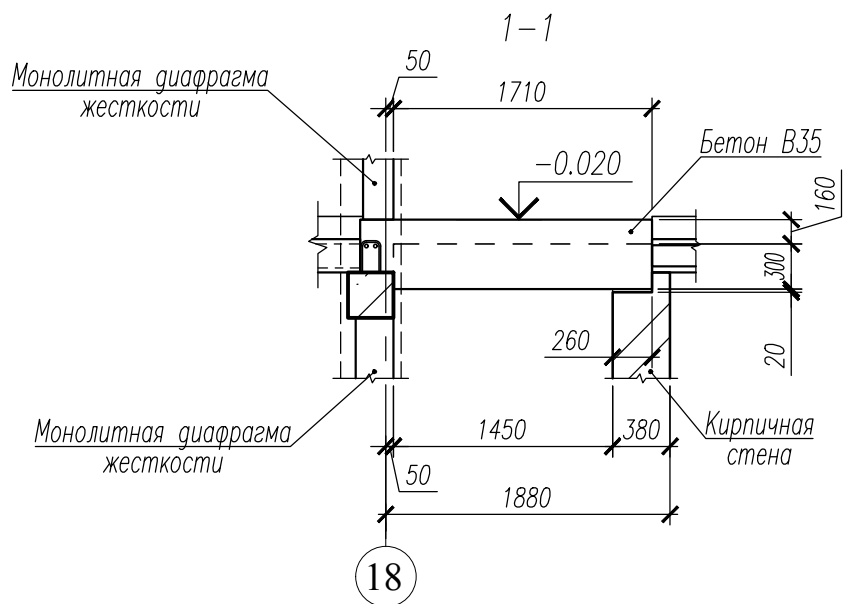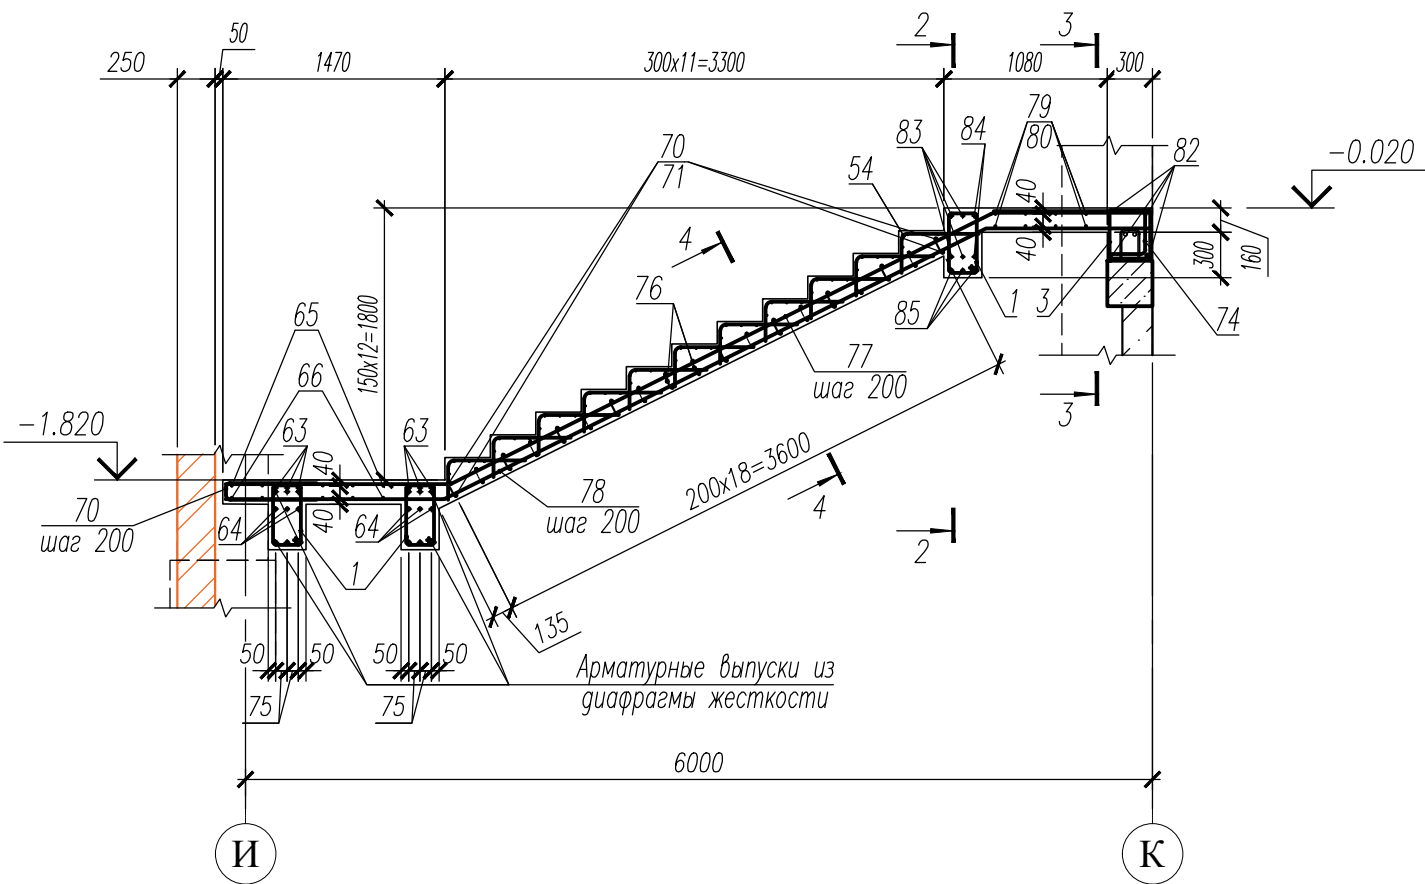

1. Данный лист смотри совместно с л. 49, 50.
2. Общие примечания смотри л. 25.
3. Ведомость деталей см. л. 65, 66.
4. Спецификацию см. л. 68, 69.
5. Ведомость расхода стали см. л. 70.

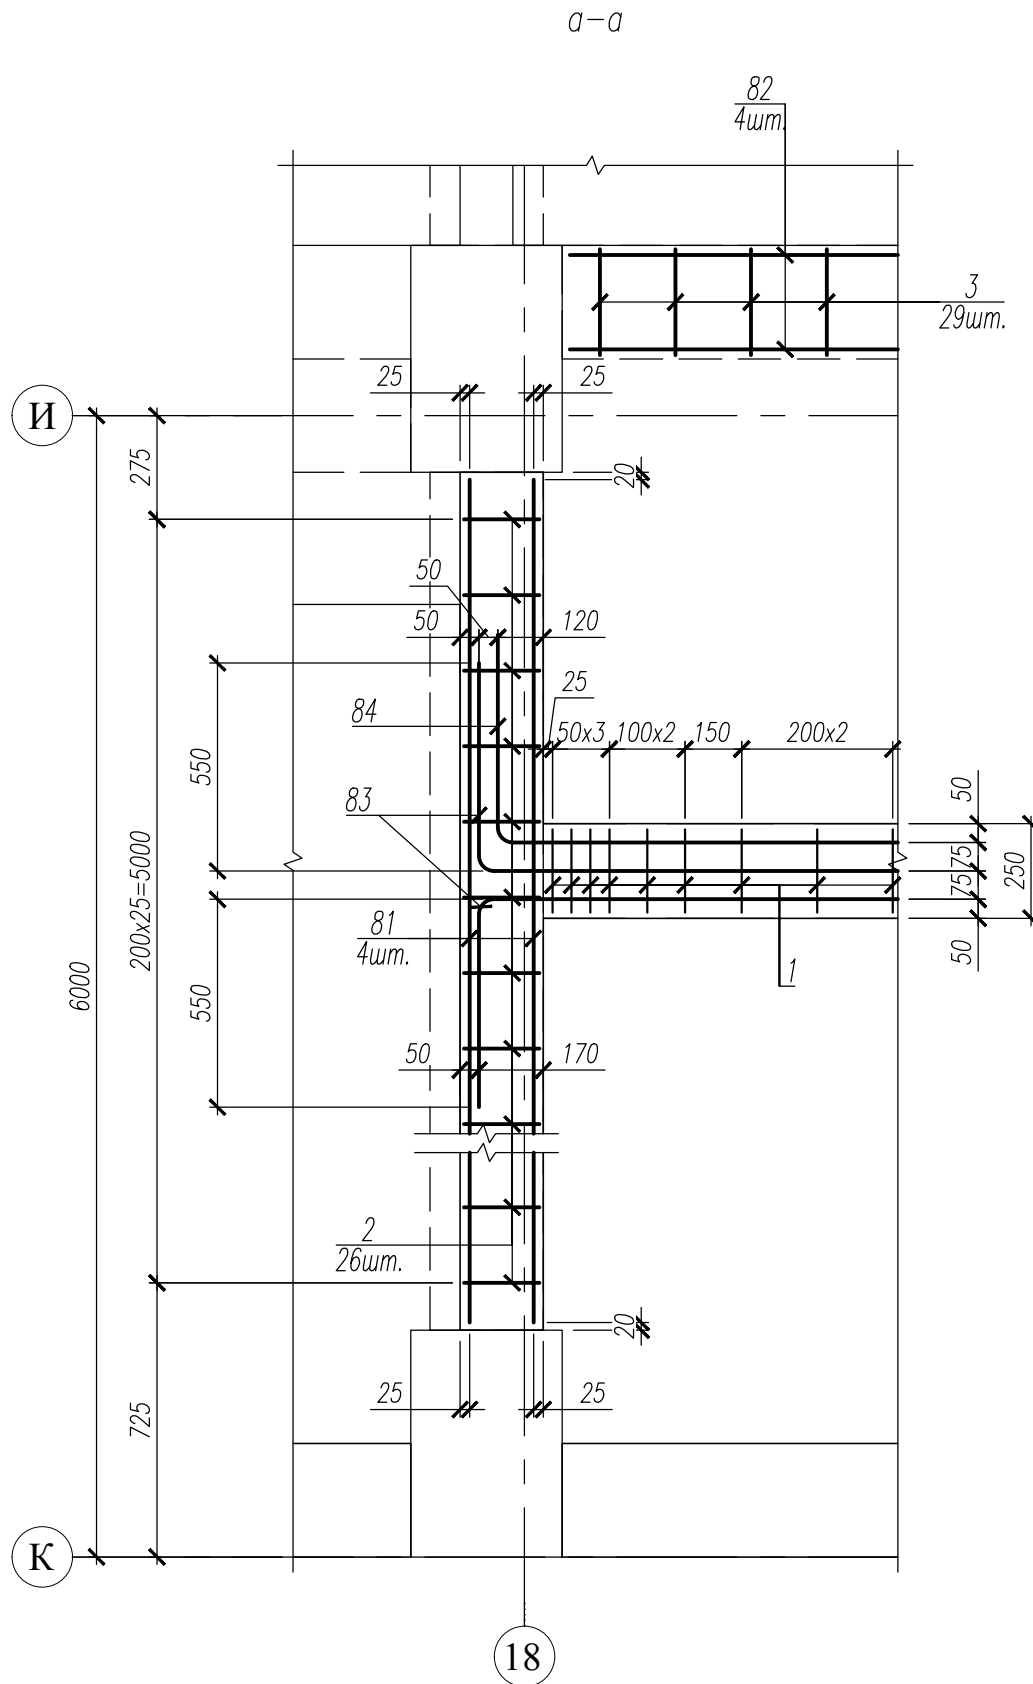

						НУ_ПОЛИК7/10-2023/04/10-2023 ПР-КЖ2.3-2		
						Взрослая поликлиника на 750 посещений для южной части г.Новый Уренгой, в том числе затраты на проектно-изыскательские работы		
Изм.	Кол.уч.	Лист № док	Погн.	Дата		Секция 3	Стадия	Лист
Разраб.	Андреев			23.04.24			Р	64
Рук. груп.	Хойлов			23.04.24				
Нач. отд.	Илюткин			23.04.24				
Н. контр.	Давыдова			23.04.24		Фрагмент 13		
ГИП	Прокопьев			23.04.24				






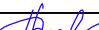

Поз.	Эскиз
1	
2	
3	
4	
5	
6	
7	
8	
9	
10	
11	
12	

Поз.	Эскиз
13	
14	
Поз.	Эскиз
26	
27	
28	
29	
30	
31	
32	
33	

Поз.	Эскиз
38	
39	
40	
41	
42	
43	
44	
45	

1. Данный лист смотри совместно с листами 51...64.
2. Спецификация к лестнице 1 смотри лист 68, 69.

						НУ_ПОЛИК7/10-2023/04/10-2023 ПР-КЖ2.3-2			
						Взрослая поликлиника на 750 посещений для южной части г.Новый Уренгой, в том числе затраты на проектно-изыскательские работы			
6	-	Зам.	293-24		27.08.24	Секция 3	Стадия	Лист	Листов
Изм.	Кол.уч.	Лист	№ док.	Подп.	Дата		Р	65	
Разраб.	Андреев			27.08.24					
Рук. груп.	Хойлов			27.08.24					
Нач. отд.	Илюткин			27.08.24	Ведомость деталей к лестнице 5 (начало)				
Н. контр.	Давыдова			27.08.24					
ГИП	Прокопьев			27.08.24					

Поз.	Эскиз
57	
58	
59	
60	
61	
62	
63	
64	
65	
66	
67	
68	

Поз.	Эскиз
69	
70	
71	
72	
74	
75	
76	
77	
78	
79	
80	
83	
84	

Поз.	Эскиз
5ГС1л	


1. Данный лист смотри совместно с листами 51....64.

2. Спецификация к лестнице1 смотри лист 68, 69.

Изм.	Кол.уч.	Лист	№ док.	Погн.	Дата	НУ_ПОЛИК7/10-2023/04/10-2023 ПР-КЖ2.3-2
Разраб.	Андреев				23.04.24	Взрослая поликлиника на 750 посещений для южной части г.Новый Уренгой, в том числе затраты на проектно-изыскательские работы
Рук. груп.	Хойлов				23.04.24	Секция 3
Нач. отд.	Илюткин				23.04.24	Р
Н. контр.	Давыдова				23.04.24	Ведомость деталей к лестнице 5 (окончание)
ГИП	Прокопьев				23.04.24	

Сетки 5С-1 ... 5С-5

Вид после сгиба

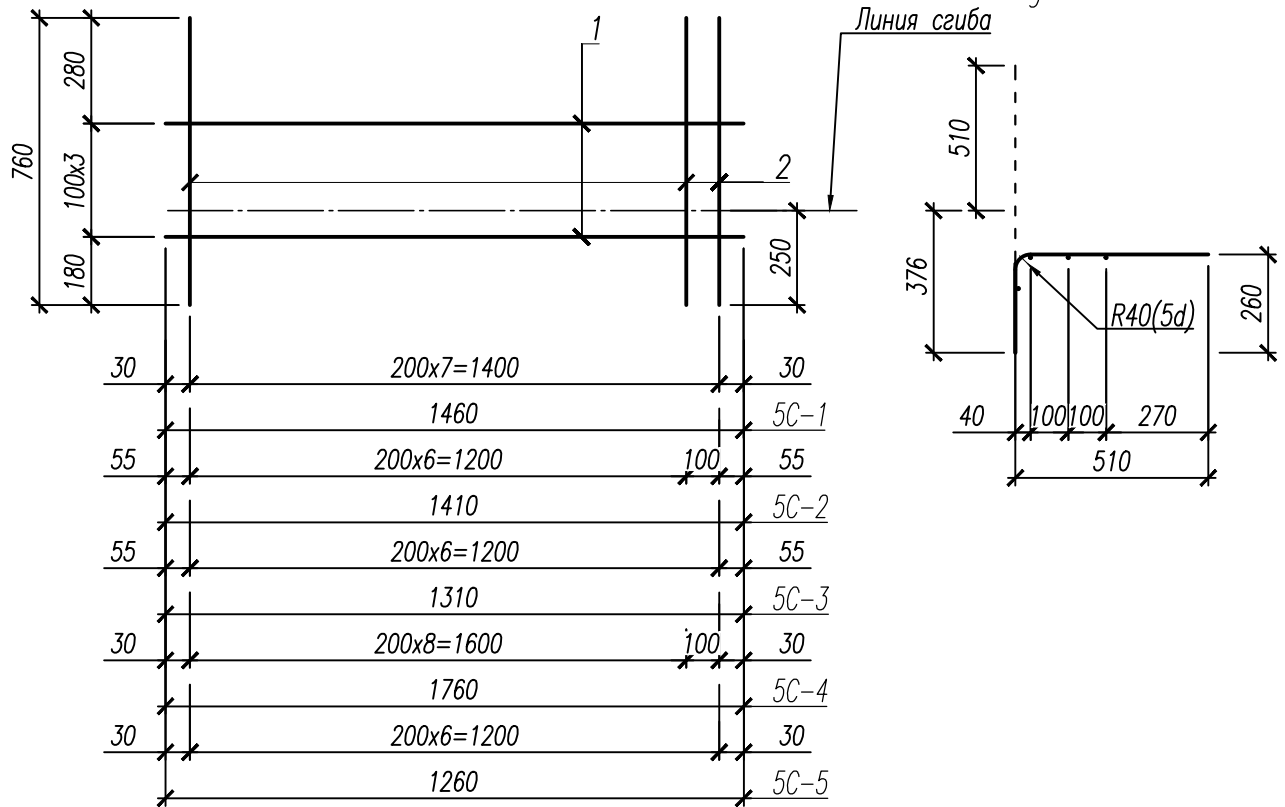

Спецификация на изделие

Марка, поз.	Обозначение	Наименование	Кол.	Масса ед., кг	Примечание
5С-1	1	∅ 8 А240 ГОСТ 34028-2016 L= 1460	4	0,58	4,70
	2	∅ 8 А240 ГОСТ 34028-2016 L= 760	8	0,30	
5С-2	1	∅ 8 А240 ГОСТ 34028-2016 L= 1410	4	0,56	4,62
	2	∅ 8 А240 ГОСТ 34028-2016 L= 760	8	0,30	
5С-3	1	∅ 8 А240 ГОСТ 34028-2016 L= 1310	4	0,52	4,17
	2	∅ 8 А240 ГОСТ 34028-2016 L= 760	7	0,30	
5С-4	1	∅ 8 А240 ГОСТ 34028-2016 L= 1760	4	0,69	5,78
	2	∅ 8 А240 ГОСТ 34028-2016 L= 760	10	0,30	
5С-5	1	∅ 8 А240 ГОСТ 34028-2016 L= 1260	4	0,50	4,09
	2	∅ 8 А240 ГОСТ 34028-2016 L= 760	7	0,30	


1. Данный лист смотри совместно с листами 53....67.

Инв. N подл.	231	Подпись и дата	Взам. инв. N
<p>Изм. Кол.уч. Лист № док. Подп. Дата</p> <p>Разраб. Андреев 23.04.24</p> <p>Рук. груп. Хойлов 23.04.24</p> <p>Нач. отг. Илюткин 23.04.24</p> <p>Н. контр. Давыдова 23.04.24</p> <p>ГИП Прокопьев 23.04.24</p>			
<p>НУ_ПОЛИК7/10-2023/04/10-2023 ПР-КЖ2.3-2</p> <p>Взрослая поликлиника на 750 посещений для южной части г.Новый Уренгой, в том числе затраты на проектно-изыскательские работы</p> <p>Секция 3</p> <p>Арматурные сетки 5С-1 ... 5С-5</p>			
<p>Стация Лист Листов</p> <p>Р 67</p>			
<p>ПРОЕКТ</p>			

Инв. № подл.	159	Подпись и дата	Взам. инв. №	Поз	Обозначение	Наименование	Кол.		Масса ед., кг	Примечание
							Лестница № 5			
Инв. № подл.	159	Подпись и дата	Взам. инв. №	1	ГОСТ 34028-2016	Ø10 A240 L=1440	985		0,89	См. введ. дет.
				2	ГОСТ 34028-2016	Ø8 A240 L=1200	156		0,47	См. введ. дет.
				3	ГОСТ 34028-2016	Ø8 A240 L=1360	171		0,54	См. введ. дет.
				4	ГОСТ 34028-2016	Ø8 A240 L=1400	26		0,55	См. введ. дет.
				5	ГОСТ 34028-2016	Ø8 A240 L=1560	30		0,62	См. введ. дет.
				6	ГОСТ 34028-2016	Ø6 A240 L=310	476		0,07	См. введ. дет.
				7	ГОСТ 34028-2016	Ø25 A500C L=6300	6		24,28	См. введ. дет.
				8	ГОСТ 34028-2016	Ø25 A500C L=6280	6		24,20	См. введ. дет.
				9	ГОСТ 34028-2016	Ø25 A500C L=3450	6		13,29	См. введ. дет.
				10	ГОСТ 34028-2016	Ø25 A500C L=3100	6		11,95	См. введ. дет.
				11	ГОСТ 34028-2016	Ø25 A500C L=3200	6		12,33	См. введ. дет.
				12	ГОСТ 34028-2016	Ø12 A500C L=6210	12		5,51	См. введ. дет.
				13	ГОСТ 34028-2016	Ø14 A500C L=6190	15		7,48	См. введ. дет.
				14	ГОСТ 34028-2016	Ø14 A500C L=6190	15		7,48	См. введ. дет.
				15	ГОСТ 34028-2016	Ø22 A500C L=5730	6		17,10	См. введ. дет.
				16	ГОСТ 34028-2016	Ø25 A500C L=6250	6		24,08	См. введ. дет.
				17	ГОСТ 34028-2016	Ø12 A500C L=6180	10		5,49	См. введ. дет.
				18	ГОСТ 34028-2016	Ø14 A500C L=6460	60		7,81	См. введ. дет.
				19	ГОСТ 34028-2016	Ø14 A500C L=6460	60		7,81	См. введ. дет.
				20	ГОСТ 34028-2016	Ø25 A500C L=3140	42		12,10	См. введ. дет.
				21	ГОСТ 34028-2016	Ø14 A500C L=6460	45		7,81	См. введ. дет.
				22	ГОСТ 34028-2016	Ø14 A500C L=6460	45		7,81	См. введ. дет.
				23	ГОСТ 34028-2016	Ø22 A500C L=6050	12		18,05	См. введ. дет.
				24	ГОСТ 34028-2016	Ø25 A500C L=6280	12		24,20	См. введ. дет.
				25	ГОСТ 34028-2016	Ø12 A500C L=6210	20		5,51	См. введ. дет.
				26	ГОСТ 34028-2016	Ø22 A500C L=6330	6		18,89	См. введ. дет.
				27	ГОСТ 34028-2016	Ø25 A500C L=6320	6		24,35	См. введ. дет.
				28	ГОСТ 34028-2016	Ø12 A500C L=6250	10		5,55	См. введ. дет.
				29	ГОСТ 34028-2016	Ø22 A500C L=4300	3		12,83	См. введ. дет.
				30	ГОСТ 34028-2016	Ø22 A500C L=5230	3		15,61	См. введ. дет.
				31	ГОСТ 34028-2016	Ø25 A500C L=6280	3		24,20	См. введ. дет.
				32	ГОСТ 34028-2016	Ø25 A500C L=3350	3		12,91	См. введ. дет.
				33	ГОСТ 34028-2016	Ø12 A500C L=6210	16		5,51	См. введ. дет.
				34	ГОСТ 34028-2016	Ø16 A500C L=1670	3		2,64	

Поз	Обозначение	Наименование	Кол.		Масса ед., кг	Примечание
			Лестница № 5			
35	—	—	—	—	—	—
36	—	—	—	—	—	—
37	—	—	—	—	—	—
38	ГОСТ 34028-2016	Ø12 A500C L=3020	44		2,68	См. введ. дет.
39	ГОСТ 34028-2016	Ø12 A500C L=1300	480		1,15	См. введ. дет.
40	ГОСТ 34028-2016	Ø12 A500C L=1680	105		1,49	См. введ. дет.
41	ГОСТ 34028-2016	Ø12 A500C L=2720	90		2,41	См. введ. дет.
42	ГОСТ 34028-2016	Ø12 A500C L=2920	122		2,59	См. введ. дет.
43	ГОСТ 34028-2016	Ø12 A500C L=3050	90		2,71	См. введ. дет.
44	ГОСТ 34028-2016	Ø12 A500C L=4220	74		3,75	См. введ. дет.
45	ГОСТ 34028-2016	Ø12 A500C L=1560	3		1,38	См. введ. дет.
46	НУ_ПОЛИК7/10-2023/04/10-2023 ПР-КЖ2.1-2 л.70	Сетка 2С-5	7		4,09	
47	ГОСТ 34028-2016	Ø10 A500C L=5210	20		3,21	
48	ГОСТ 34028-2016	Ø10 A500C L=1350	20		0,83	
49	ГОСТ 34028-2016	Ø22 A500C L=5860	9		17,49	
50	ГОСТ 34028-2016	Ø25 A500C L=5860	9		22,58	
51	ГОСТ 34028-2016	Ø12 A500C L=5860	48		5,20	
52	ГОСТ 34028-2016	Ø10 A500C L=5860	20		3,61	
53	НУ_ПОЛИК7/10-2023/04/10-2023 ПР-КЖ2.1-2 л.70	Сетка 2С-1	19		4,70	
54	НУ_ПОЛИК7/10-2023/04/10-2023 ПР-КЖ2.1-2 л.70	Сетка 2С-2	63		4,62	
55	НУ_ПОЛИК7/10-2023/04/10-2023 ПР-КЖ2.1-2 л.70	Сетка 2С-3	36		4,17	
56	НУ_ПОЛИК7/10-2023/04/10-2023 ПР-КЖ2.1-2 л.70	Сетка 2С-4	3		5,78	
57	ГОСТ 34028-2016	Ø12 A500C L=1300	11		1,15	См. введ. дет.
58	ГОСТ 34028-2016	Ø12 A500C L=2640	11		2,34	См. введ. дет.


1. Ведомость деталей см. л. 65, 69.
2. Ведомость расхода стали см. л. 70.

НУ_ПОЛИК7/10-2023/04/10-2023 ПР-КЖ2.3-2					
Взрослая поликлиника на 750 посещений для южной части г.Новый Уренгой, в том числе затраты на проектно-изыскательские работы					
6	—	Зам.	293-24	27.08.24	
Изм.	Кол.уч.	Лист	№ док	Подп.	Дата
Разраб.	Андреев			27.08.24	
Рук. груп.	Хойлов			27.08.24	
Нач. отд.	Илюткин			27.08.24	
Н. контр.	Давыдова			27.08.24	
ГИП	Прокопьев			27.08.24	
Секция 3				Стадия	Лист
				Р	68
Спецификация к армированию лестницы 5 (начало)					






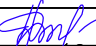

Поз	Обозначение	Наименование	Кол.		Масса ед., кг	Примечание
			Лестница № 5			
59	ГОСТ 34028-2016	Ø12 A500C L=1450	5		1,29	См. введ. дет.
60	ГОСТ 34028-2016	Ø12 A500C L=2790	5		2,48	См. введ. дет.
61	ГОСТ 34028-2016	Ø12 A500C L=4590	10		4,08	См. введ. дет.
62	ГОСТ 34028-2016	Ø12 A500C L=4480	10		3,98	См. введ. дет.
63	ГОСТ 34028-2016	Ø22 A500C L=4190	6		12,50	См. введ. дет.
64	ГОСТ 34028-2016	Ø22 A500C L=4195	6		12,52	См. введ. дет.
65	ГОСТ 34028-2016	Ø12 A500C L=4420	5		3,92	См. введ. дет.
66	ГОСТ 34028-2016	Ø12 A500C L=4420	5		3,92	См. введ. дет.
67	ГОСТ 34028-2016	Ø12 A500C L=1785	10		1,58	См. введ. дет.
68	ГОСТ 34028-2016	Ø22 A500C L=3930	6		11,73	См. введ. дет.
69	ГОСТ 34028-2016	Ø22 A500C L=2470	6		7,37	
70	ГОСТ 34028-2016	Ø12 A500C L=1310	28		1,16	
71	ГОСТ 34028-2016	Ø12 A500C L=2930	10		2,60	
72	ГОСТ 34028-2016	Ø12 A500C L=3170	10		2,81	
73	ГОСТ 34028-2016	Ø12 A500C L=1200	2		1,07	
74	ГОСТ 34028-2016	Ø14 A500C L=1520	8		1,84	
75	ГОСТ 34028-2016	Ø8 A240 L=350	70		0,14	
76	ГОСТ 34028-2016	Ø10 A240 L=250	55		0,15	
77	ГОСТ 34028-2016	Ø12 A500C L=6530	8		5,80	
78	ГОСТ 34028-2016	Ø12 A500C L=6600	8		5,86	
79	ГОСТ 34028-2016	Ø12 A500C L=1285	4		1,14	
80	ГОСТ 34028-2016	Ø12 A500C L=3865	4		3,43	
81	ГОСТ 34028-2016	Ø10 A500C L=5210	4		3,21	
82	ГОСТ 34028-2016	Ø10 A500C L=5760	4		3,55	
83	ГОСТ 34028-2016	Ø16 A500C L=2410	4		3,80	
84	ГОСТ 34028-2016	Ø16 A500C L=2360	2		3,72	
		Плиты перекрытия				
5П1л	ИЖ568 вып. 2	ПБ 42,7-12-12,5	2		1600	
5П2л	ИЖ568 вып. 2	ПБ 42,7-9-12,5	2		1300	
5ГС1л	НУ_ПОЛИК7/10-2023/04/10-2023 ПР-КЖ2.1-2 л.69	Ø10 A500C, ГОСТ 34028-2016, L=800	10		0.4936	
		Материалы				
	ГОСТ 26633-2015	Бетон кл. В35, м3	38,40			
	ГОСТ 530-2012	КР-р-по 1НФ/100/2,0/75, м3	7,90			



Инв. № подл.	Взам. инв. №	Подпись и дата
231		

1. Ведомость деталей см. л. 65, 69.
2. Ведомость расхода стали см. л. 70.


						НУ_ПОЛИК7/10-2023/04/10-2023 ПР-КЖ2.3-2			
						Взрослая поликлиника на 750 посещений для южной части г.Новый Уренгой, в том числе затраты на проектно-изыскательские работы			
8	—	Зам.	324-24		19.09.24	Секция 3	Стадия	Лист	Листов
Изм.	Кол.уч.	Лист	№ док.	Подп.	Дата		Р	69	
Разраб.	Андреев				19.09.24				
Рук. груп.	Хойлов				19.09.24				
Нач. отд.	Илюткин				19.09.24	Спецификация к армированию лестницы 5 (продолжение)			
Н. контр.	Давыдова				19.09.24				
ГИП	Прокопьев				19.09.24				


Марка элемента	Изделия арматурные											Всего	Общий расход
	Арматура класса												
	A240				A500C								
	ГОСТ 34028–2016				ГОСТ 34028–2016								
	ø6	ø8	ø10	Итого	ø10	ø12	ø14	ø16	ø22	ø25	Итого		
Лестница №5	32.75	784.58	882.98	1700.31	185.14	2905.33	1878.44	30.57	939.98	1920.02	7859.47	9559.78	9559.78

						НУ_ПОЛИК7/10-2023/04/10-2023 ПР-КЖ2.3-2					
						Взрослая поликлиника на 750 посещений для южной части г.Новый Уренгой, в том числе затраты на проектно-изыскательские работы					
6	-	Зам.	293-24		27.08.24	Секция 3			Стадия	Лист	Листов
Изм.	Кол.уч.	Лист	№ док.	Подп.	Дата				P	70	
Разраб.	Андреев				27.08.24						
Рук. груп.	Хойлов				27.08.24						
Нач. отд.	Илюткин				27.08.24	Ведомость расхода стали к армированию лестницы 5					
Н. контр.	Давыдова				27.08.24						
ГИП	Прокопьев				27.08.24						

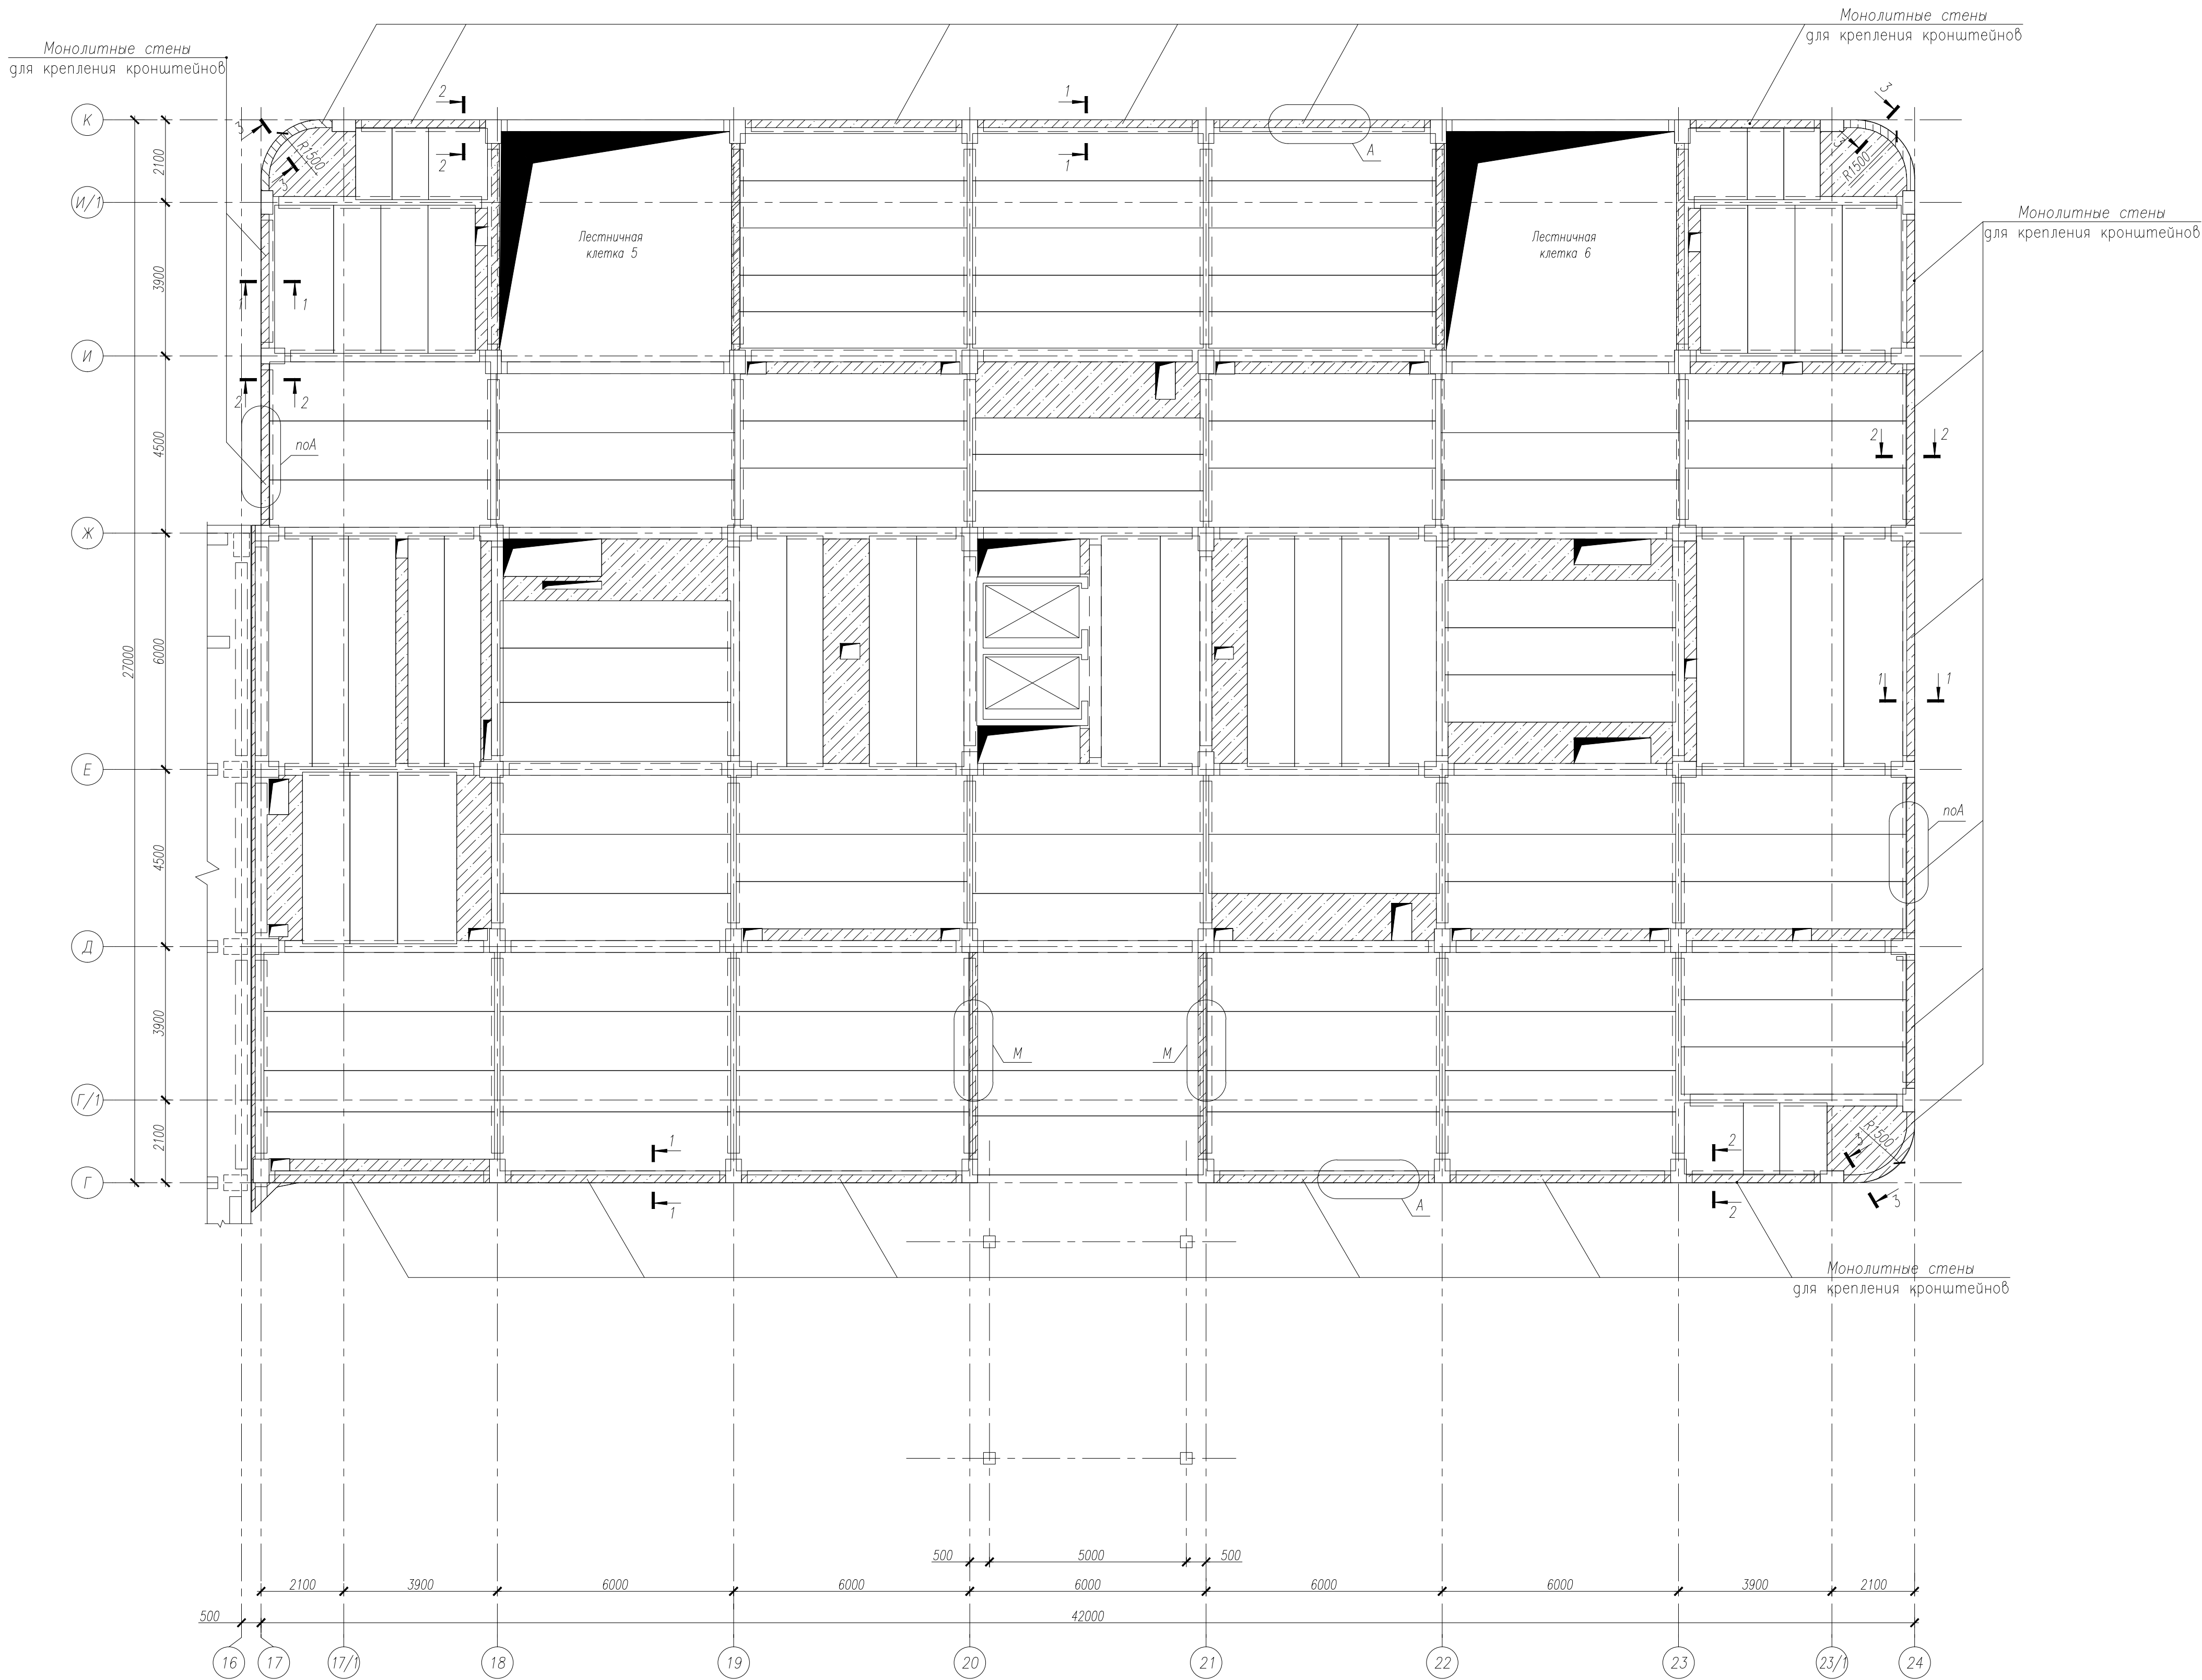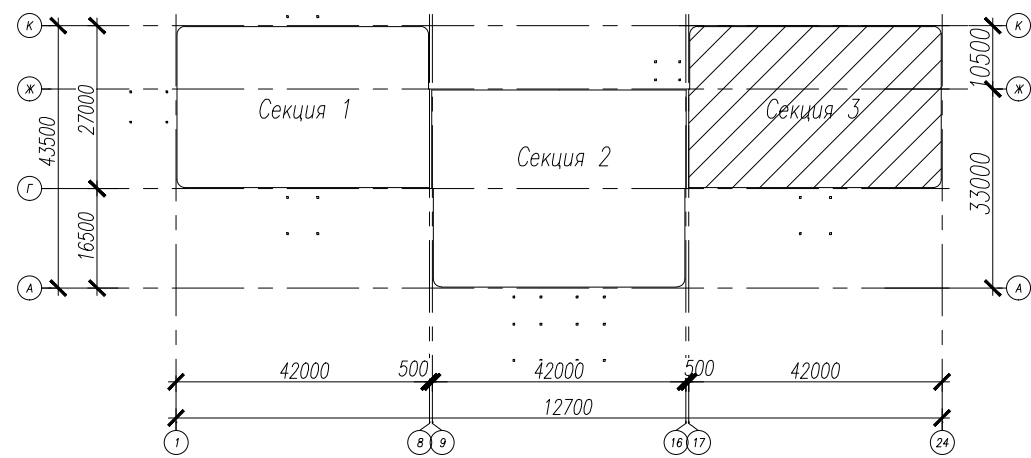


- Общие указания
- Узел А, сечения 1-1...3-3, спецификация, ведомость расхода стали см. -КЖ2.3-2 л.72.
 - Армирование монолитных стен для крепления кронштейнов производить совместно с установкой в рабочее положение всех арматурных деталей и каркасов надригельной зоны (узловая арматура).
 - Гнутые стержни ГСм1 (см. узел А) устанавливать в надригельную зону с шагом не более 200мм.

					НУ ПОЛИК7/10-2023/04/10-2023 ПР-КЖ2.3-2		
					Взрослая поликлиника на 750 посещений для южной части г.Новый Уренгой, в том числе затраты на проектно-изыскательные работы		
10	-	Зам.	372-24	29.10.24			
Изм.	Колуч.	Лист	№ док.	Подпись	Дата		
Разработ.	Билык	29.10.24					
Рук. группы	Хайлов	29.10.24					
Нач. отд.	Илюткин	29.10.24					
Н. контр.	Давыдова	29.10.24					
ГИП	Прокопьев	29.10.24					
						Секция 3	
						Стадия	Лист
						Р	71
						Схема расположения монолитных стен для крепления кронштейнов на отм. 0,000	
							

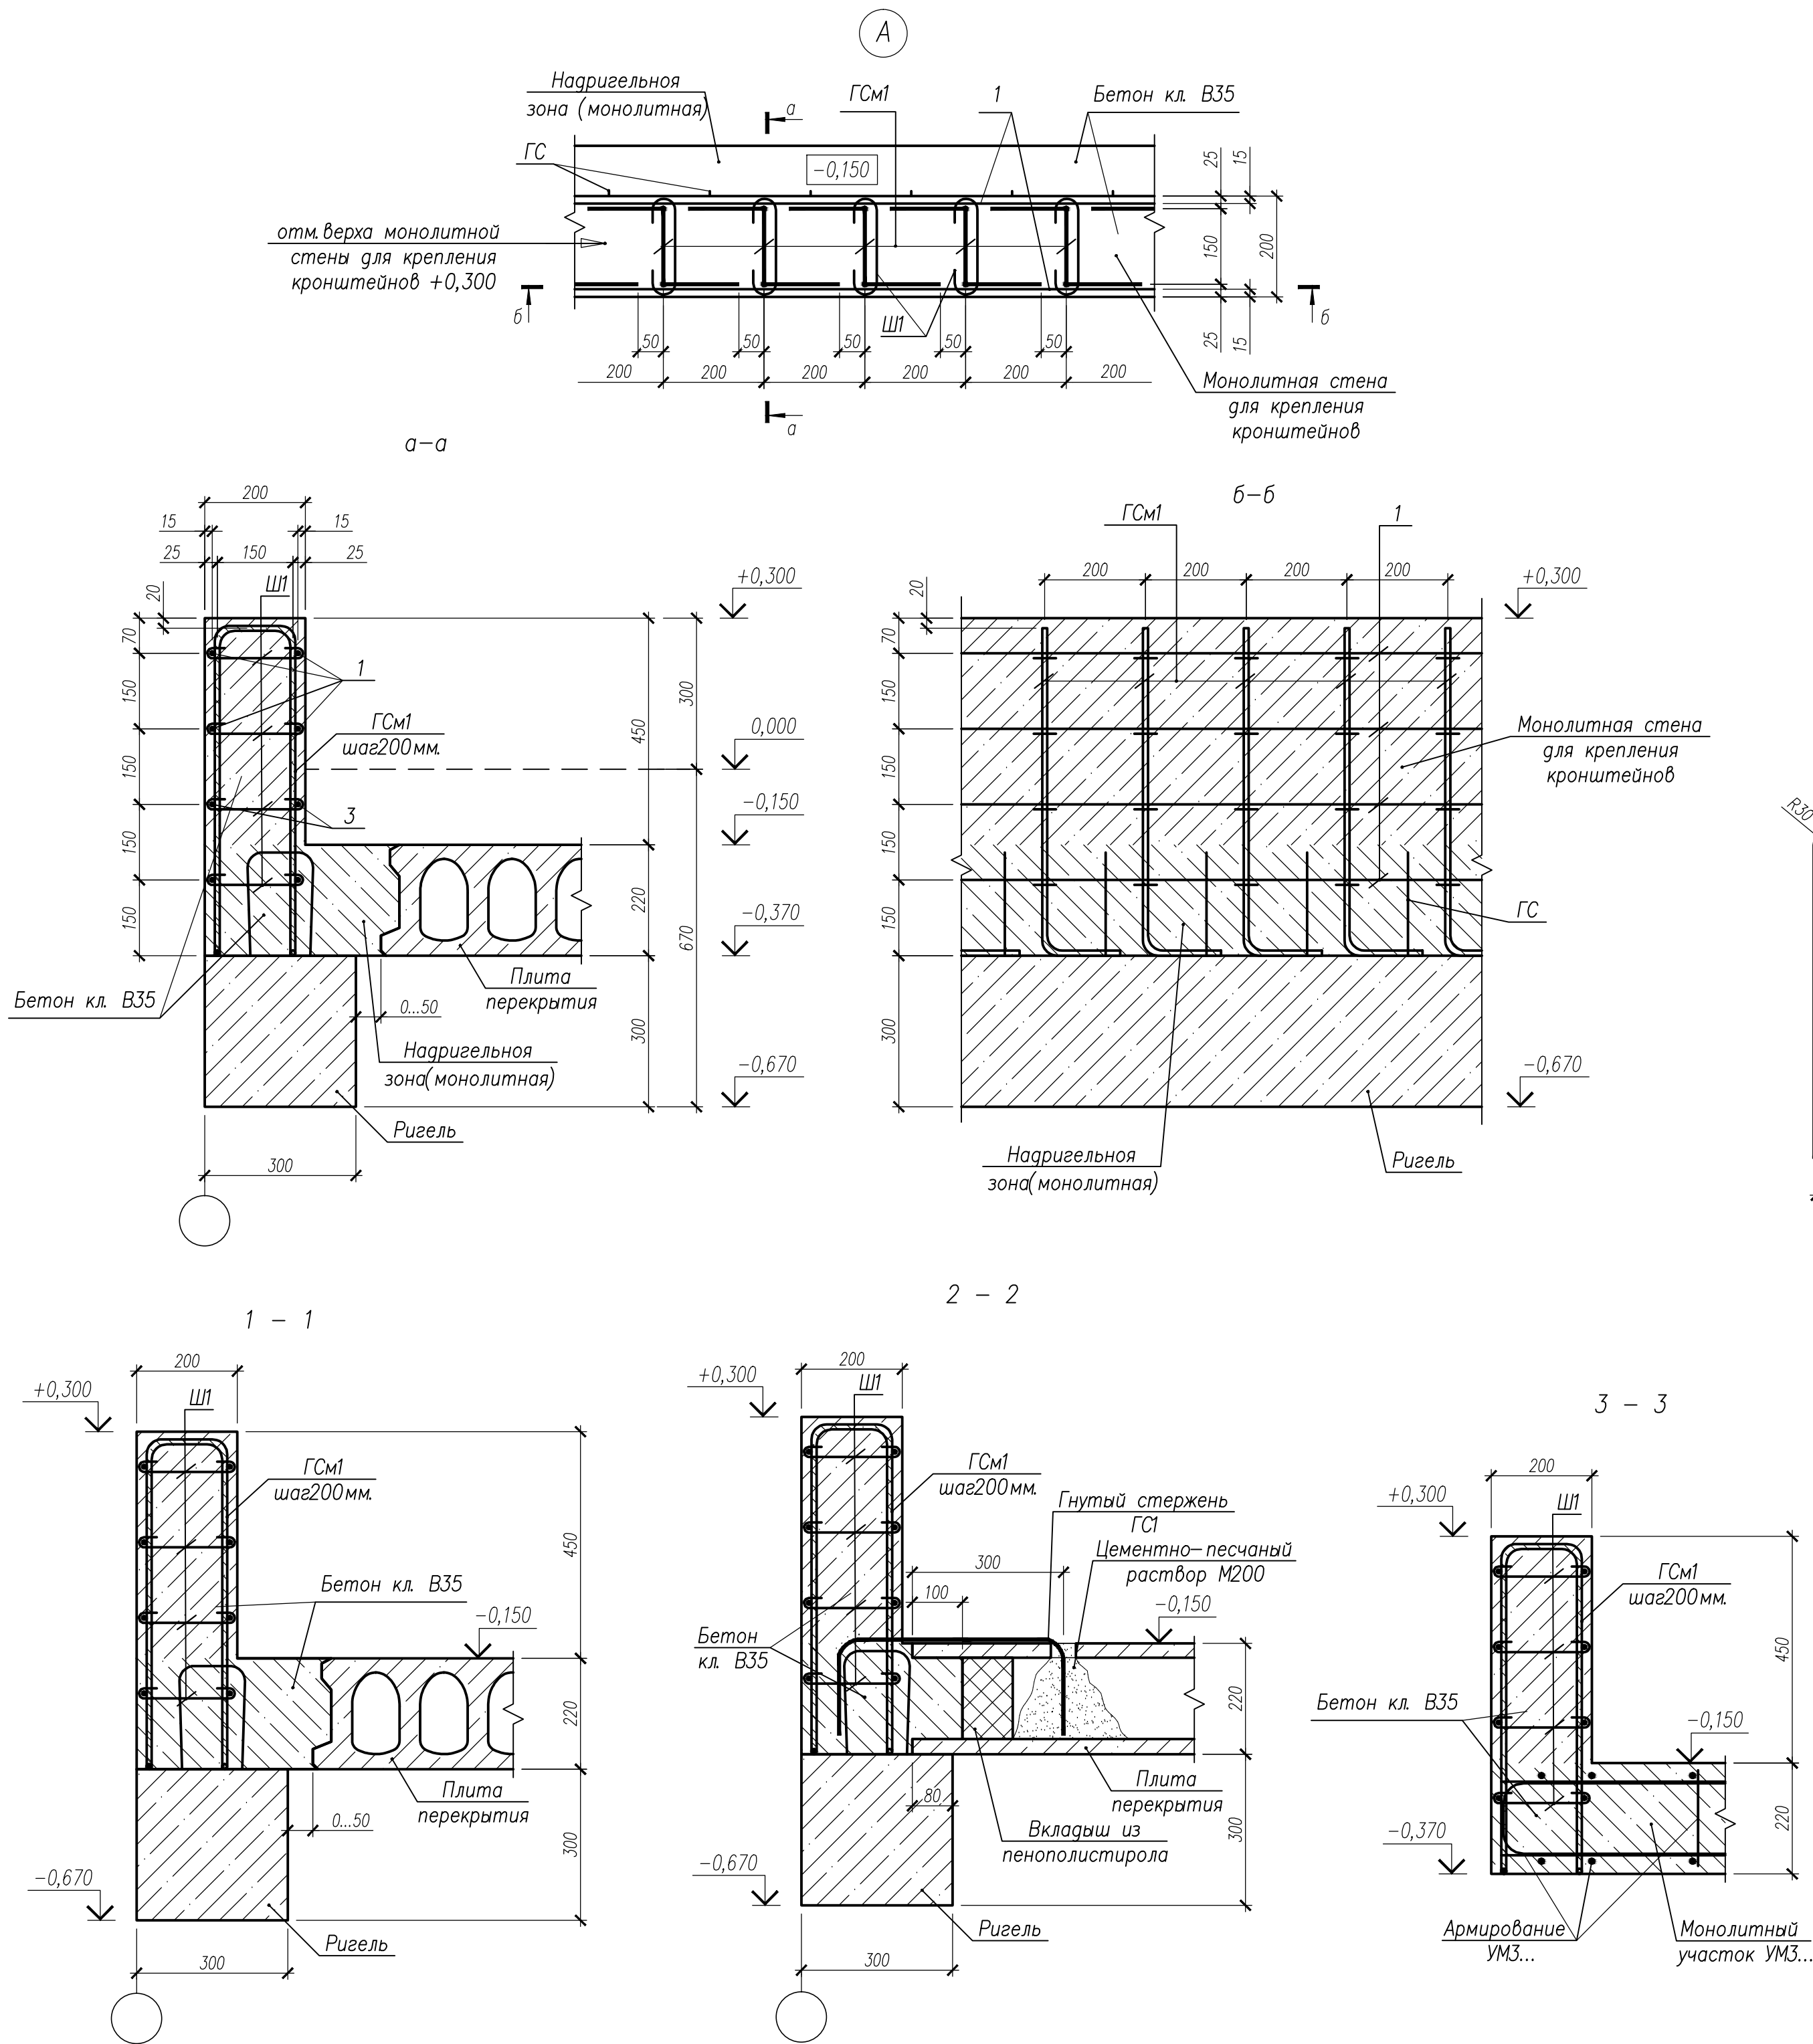

Спецификация на изделия					
Поз.	Обозначение	Наименование	Кол.	Масса ед, кг	Примечание
Сборочные единицы					
ГСМ1	НУ ПОЛИК7/10-2023/04/10-2023 ПР-КЖ2.3-2, л. 72	Гнутый стержень ГСМ1	460	1,10	
Ш1	НУ ПОЛИК7/10-2023/04/10-2023 ПР-КЖ2.3-2, л. 72	Ø8 А500С ГОСТ 34028-2016, L=350	1840	0,14	
Детали					
1		Ø8 А500С ГОСТ 34028-2016, л.м.	719,20	0,395	
Материалы					
	ГОСТ 26633-2015	Бетон класса В35, м³	8,10		

Спецификация на изделия				
Марка	Наименование	Кол.	Масса ед, кг	Примеч.
ГСМ1	Ø10 А500С ГОСТ 34028-2016, L=1780	1	1,10	-


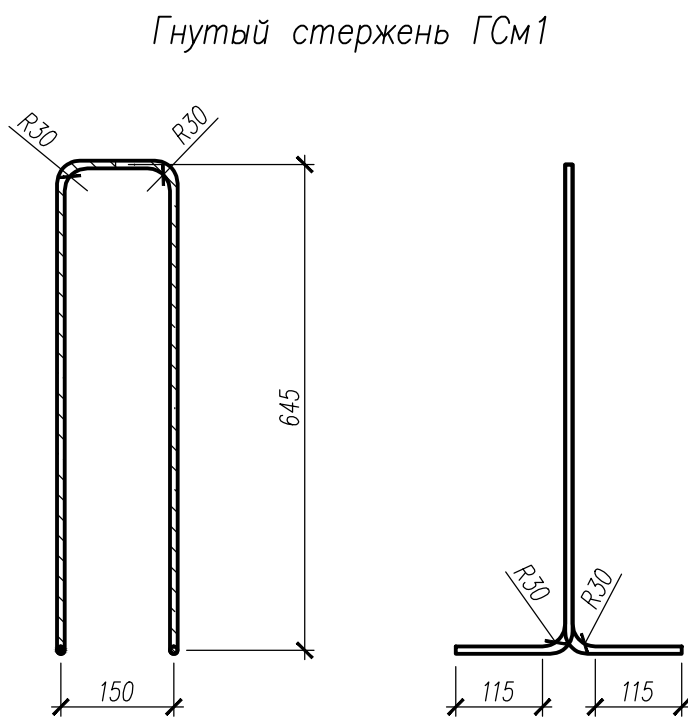


Ведомость деталей	
Поз.	Эскиз
Ш1	


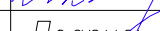
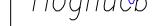




Ведомость расхода стали на элемент					
Марка элемента	Изделия арматурные			Всего	Общий расход
	Арматура класса				
	А500С				
	ГОСТ 34028–2016				
	ø8	ø10	Итого		
Секция 3 отм. 0,000	541,70	506,0	1047,70	1047,70	1047,70

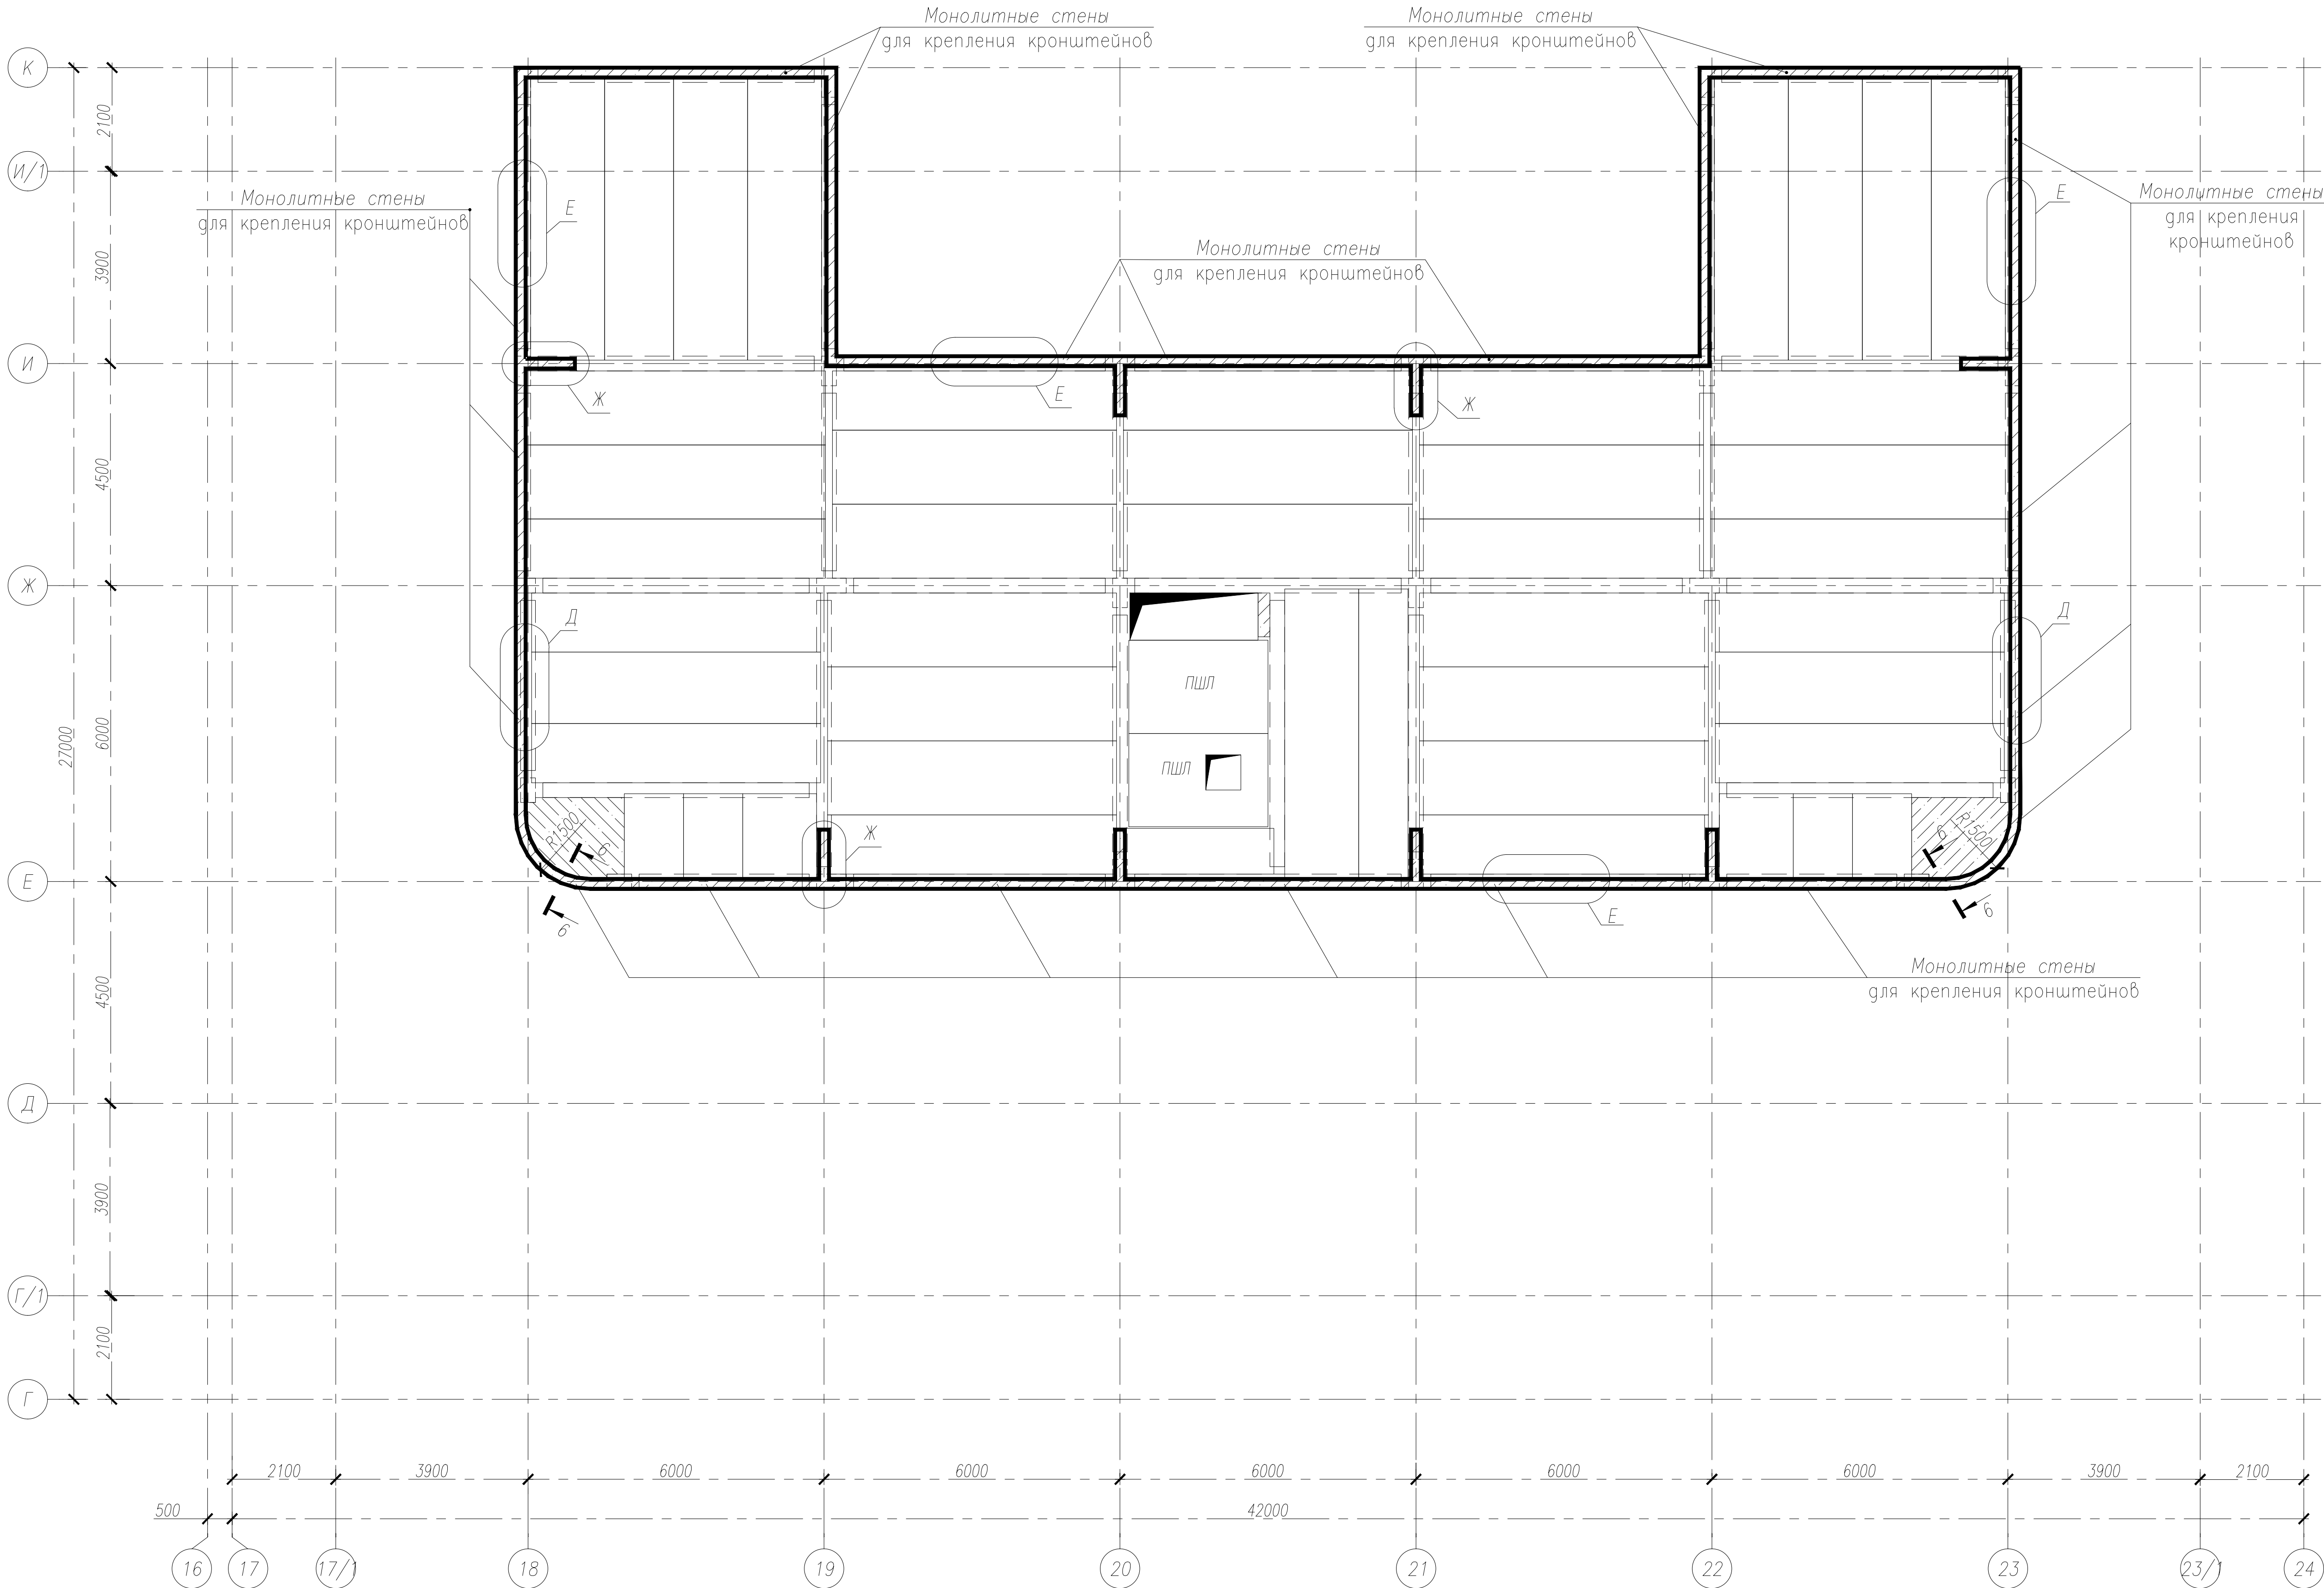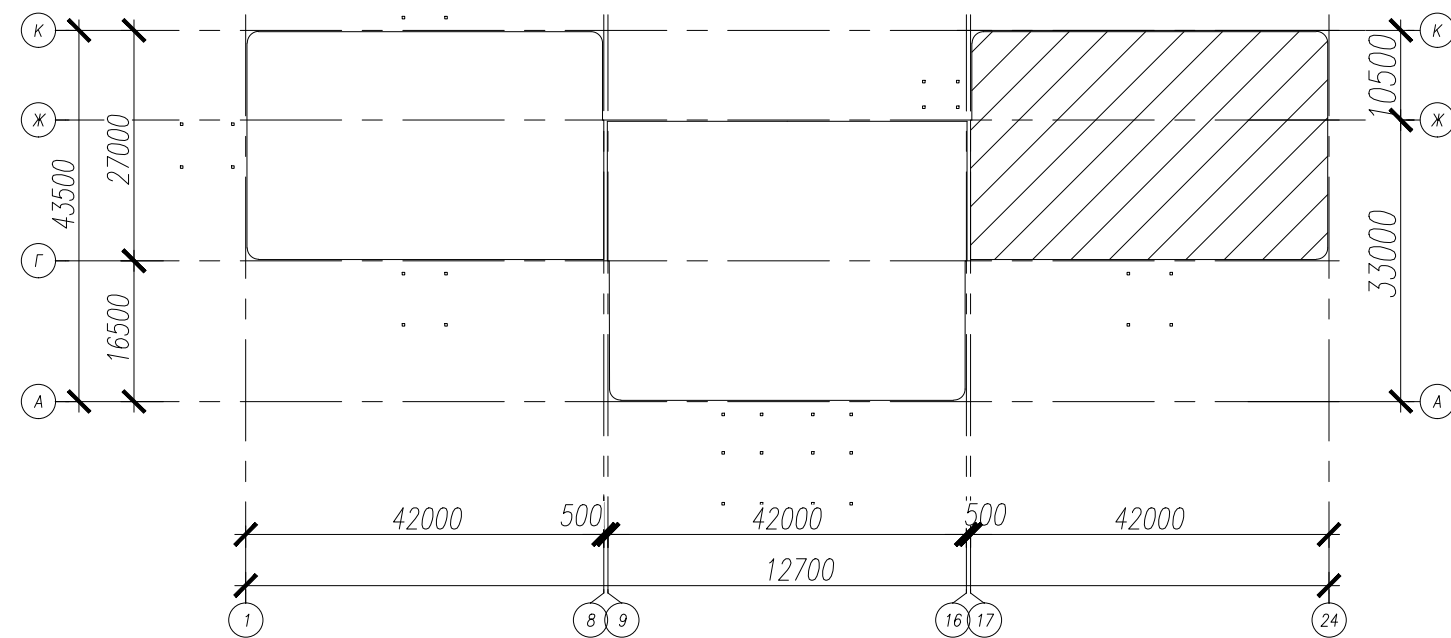- Гнутые стержни ГСМ1, арматурные стержни поз.1 соединить между собой шпильками Ш1 в каждом пересечении.
- Гнутые стержни ГСМ1 устанавливать на верхнюю часть сборного ригеля. При попадании гнутых стержней на арматуру ригеля, ГСМ1 сдвинуть по месту, так чтобы шаг был не более 200мм
- Узел А, сечение 1-1, 2-2 замаркированы на - КЖ2.3-2 л. 71.
- В спецификации на изделия указаны: количества сборных единиц, деталей и объем бетона на всю схему расположения монолитных стен для крепления кронштейнов отм. 0,000.





НУ ПОЛИК7/10-2023/04/10-2023 ПР-КЖ2.3-2					
Взрослая поликлиника на 750 посещений для южной части г.Новый Уренгой, в том числе затраты на проектно-изыскательные работы					
7	-	Зам.	296-24	30.08.24	
Изм.	Колуч.	Лист	№ док.	Подпись	Дата
Разработ.	Билык	30.08.24			
Рук. группы	Хойлов	30.08.24			
Нач. отд.	Илюткин	30.08.24			
Н. контр.	Давыдова	30.08.24			
ГИП	Прокопьев	30.08.24			
Секция 3				Р	72
Узел А, сечения 1-1...3-3 к схемам расположения монолитных стен для крепления кронштейнов на отм.0,000					



- Общие указания
- Узлы Д, Е, Ж, сечение 6-6, спецификация, ведомость расхода стали см. -КЖ2.3-2 л. 79...81.
 - Армирование монолитных стен для крепления кронштейнов производить совместно с установкой в рабочее положение всех арматурных деталей и каркасов надригельной зоны (узловая арматура).
 - Гнутые стержни ГСм4, ГСм7...ГСм9, ГСм11...ГСм15 (см. узлы Д, Е, Ж) устанавливать с шагом не более 200мм.

						НУ ПОЛИК7/10-2023/04/10-2023 ПР-КЖ2.3-2					
7	—	Зам.	296-24		30.08.24	Взрослая поликлиника на 750 посещений для южной части г.Новый Уренгой, в том числе затраты на проектно-изыскательные работы					
Изм.	Колуч.	Лист	№ док.	Подпись	Дата						
Разработ.	Билык				30.08.24						
Рук.группы	Хойлов				30.08.24						
Нач.отг.	Илюткин				30.08.24						
Н. контр.	Давыдова				30.08.24	Секция 3			Стадия	Лист	Листов
ГИП	Прокопьев				30.08.24				Р	74	
Схема расположения монолитных стенок для крепления кронштейнов на отм.+23,500(верх плиты)											

Инв.№ подл. Подпись и дата Взам.инв.№

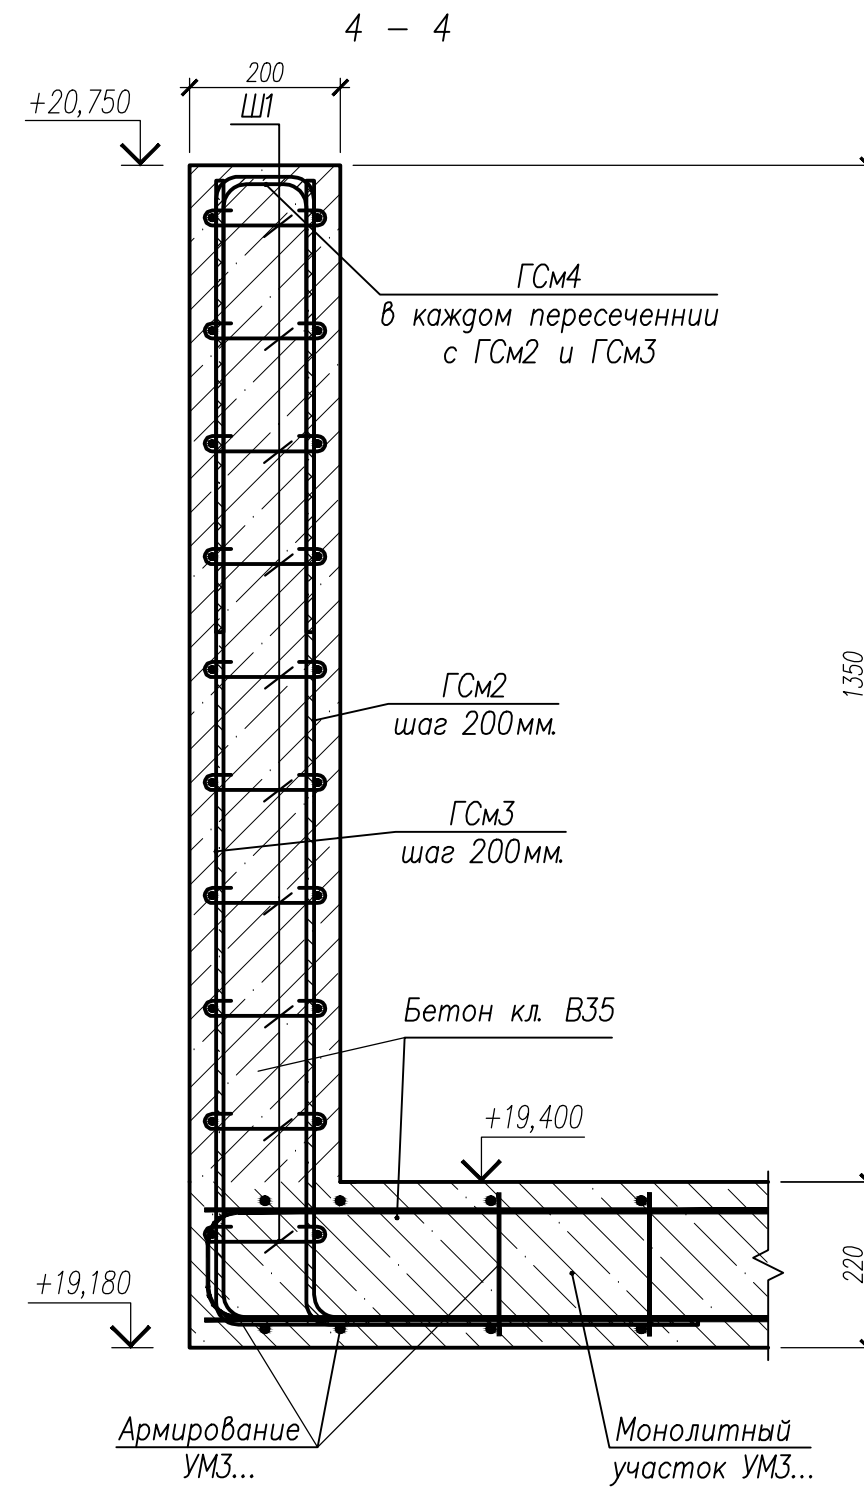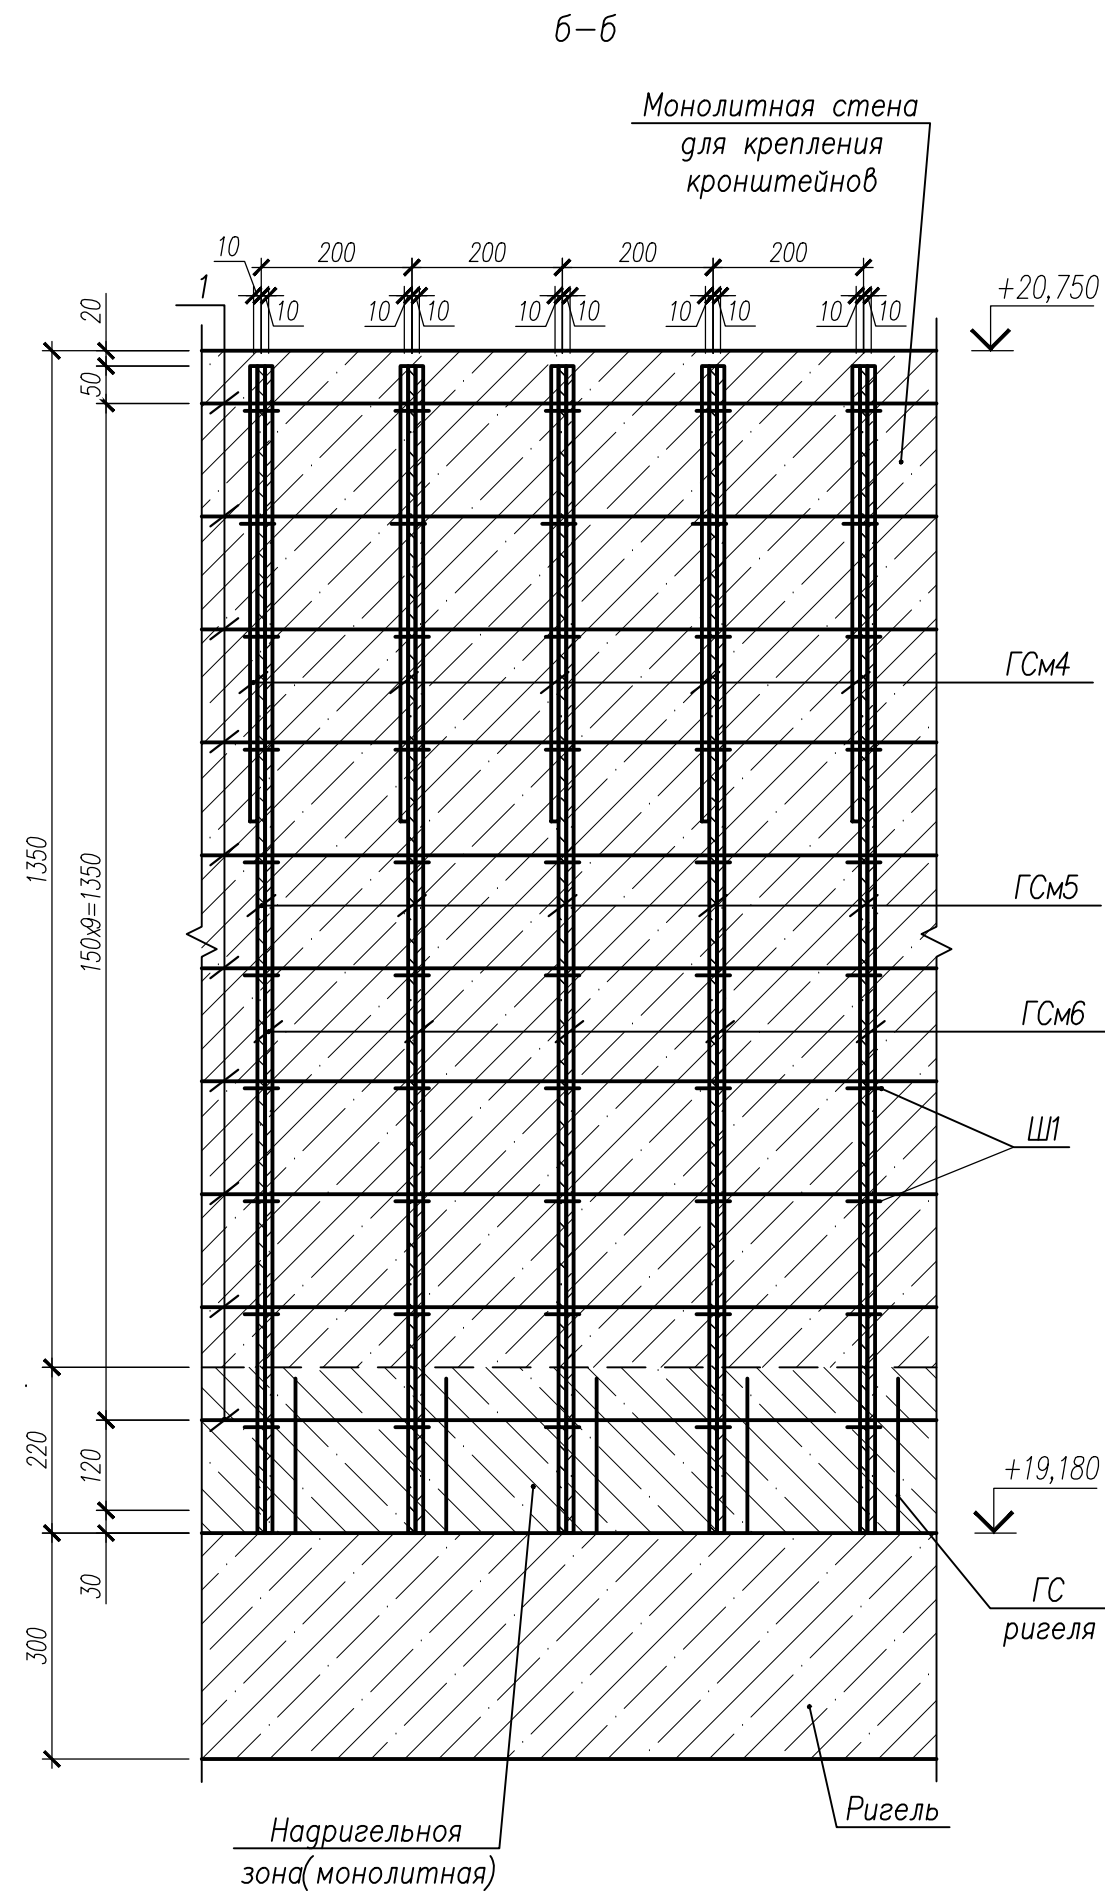
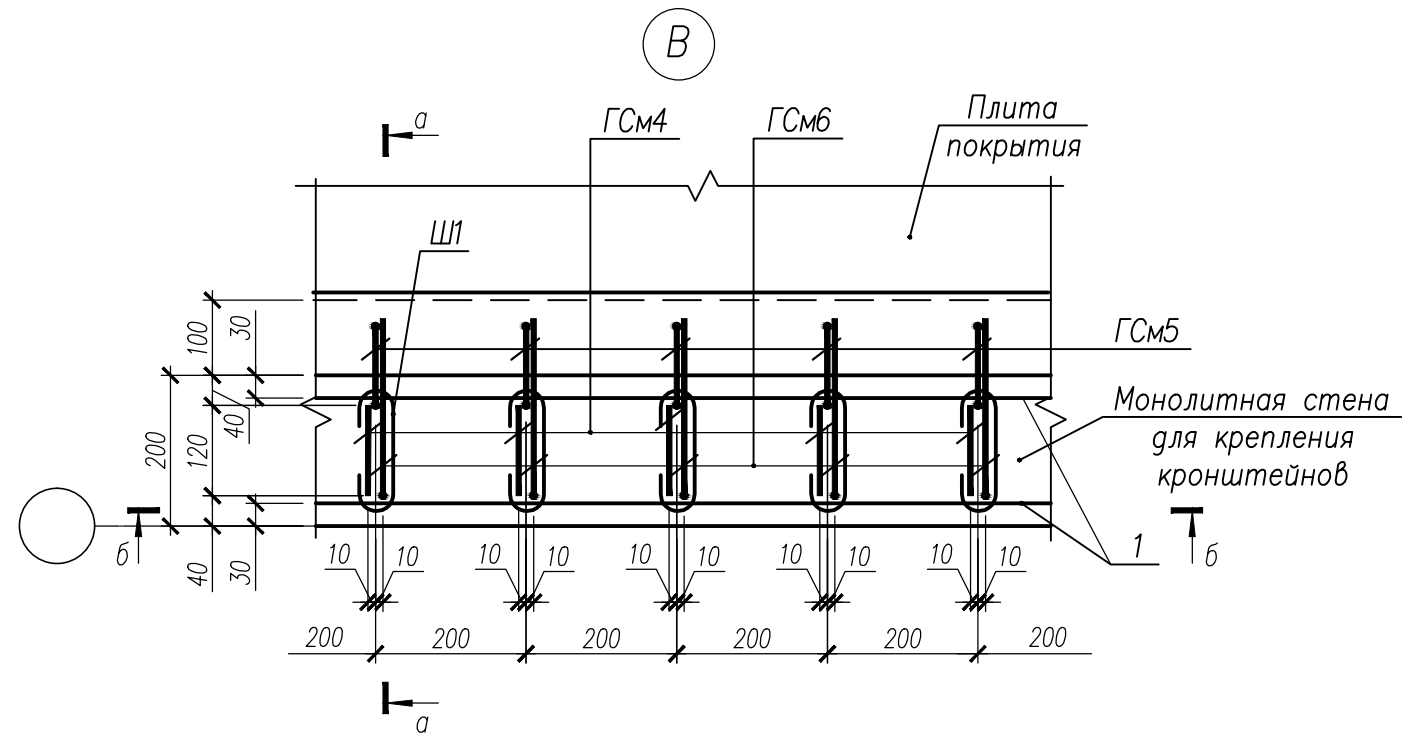
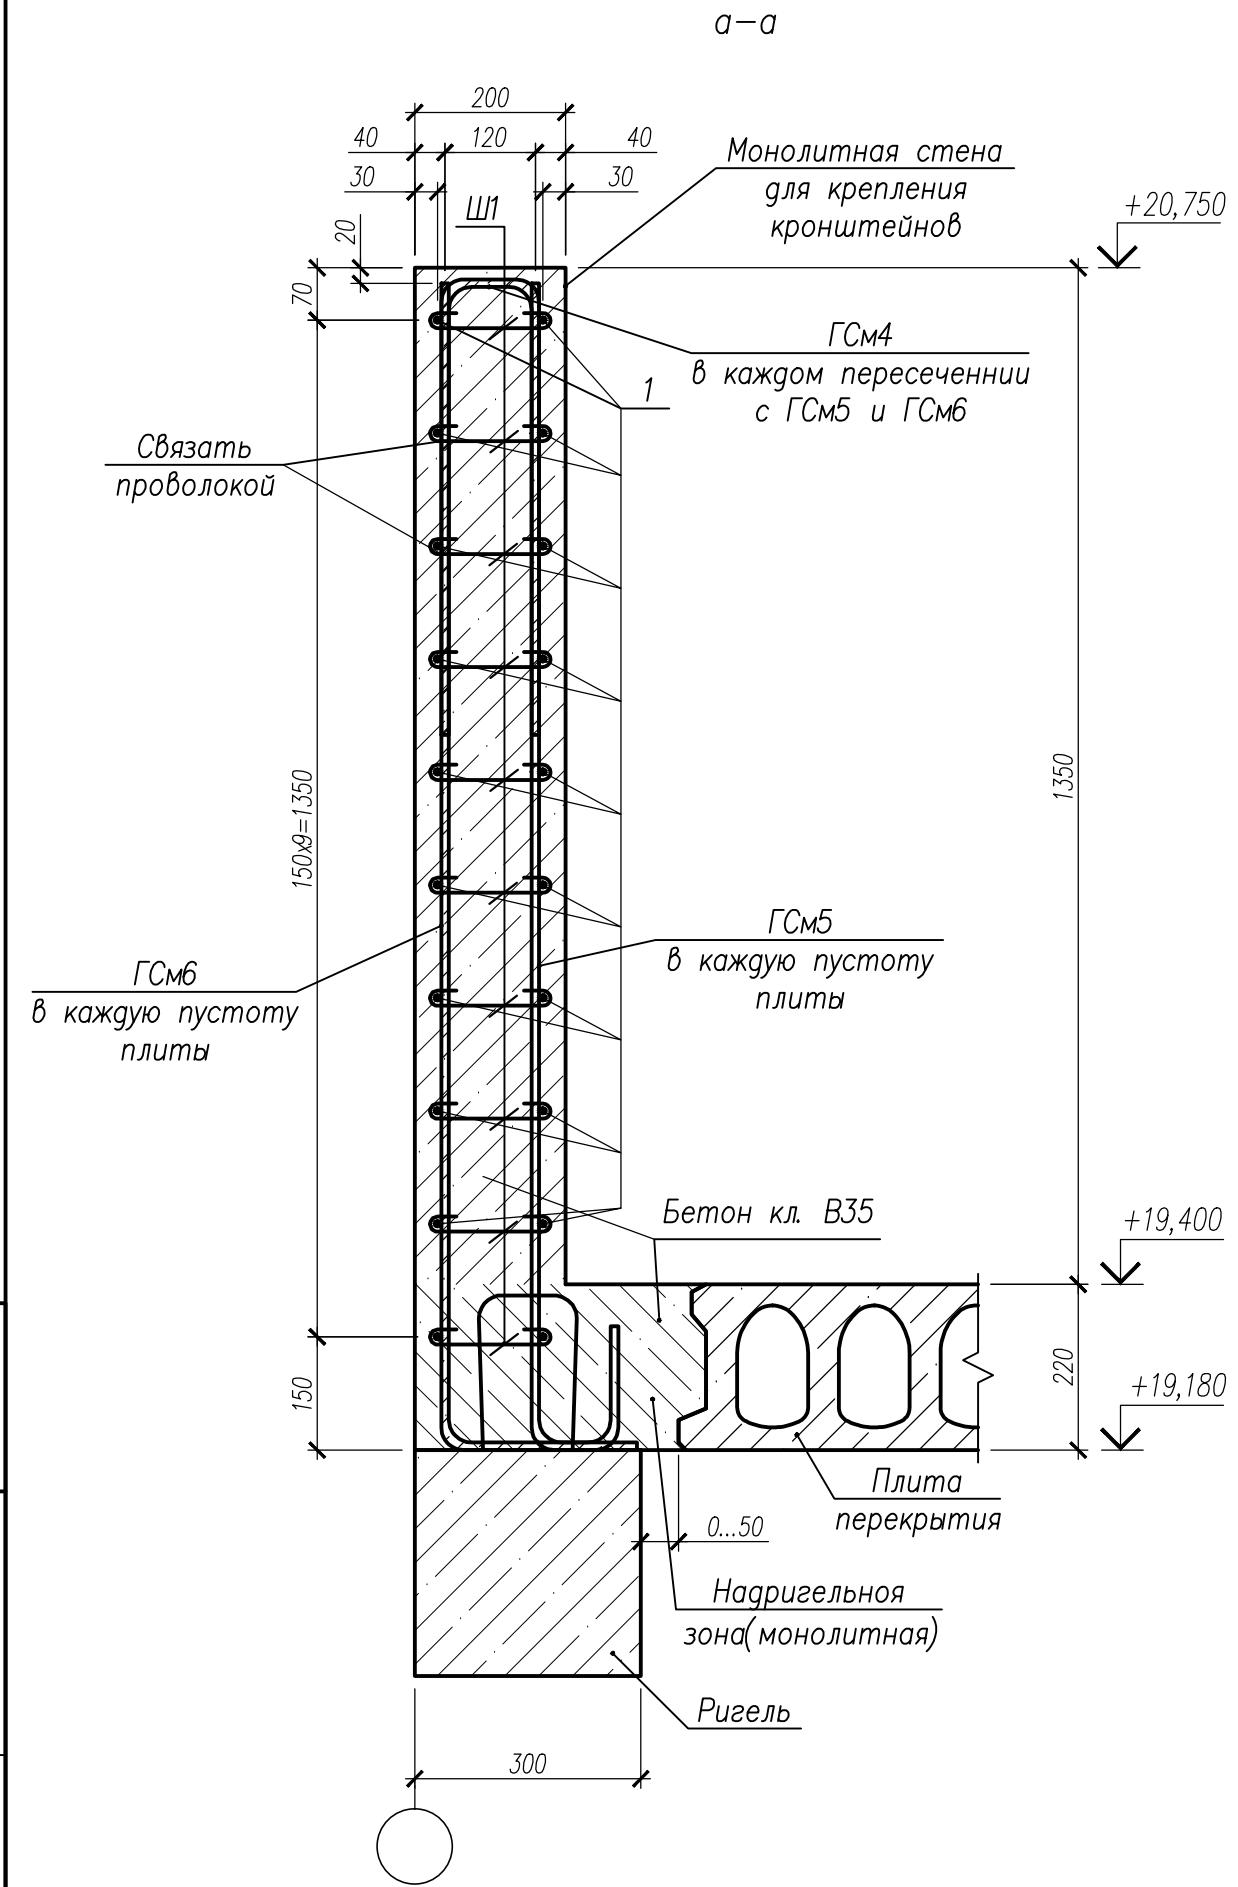


1. Гнутые стержни ГСм4, ГСм5, ГСм6, арматурные стержни поз.1 соединить между собой шпильками Ш1 в каждом пересечении.
2. Узел В, сечение 4-4 замаркированы на - КЖ2.3-2 л. 73.
3. Спецификацию на изделия см. л. 75.

Ведомость деталей

Поз	Эскиз
ГСм2	
ГСм3	
ГСм4	
ГСм5	
ГСм6	
ГСм7	
ГСм8	
ГСм9	
ГСм10	
Ш1	
Ш2	





НУ ПОЛИК7/10-2023/04/10-2023 ПР-КЖ2.3-2					
Взрослая поликлиника на 750 посещений для южной части г.Новый Уренгой, в том числе затраты на проектно-изыскательные работы					
Секция 3				Стация	Лист
				Р	76
Узел В, сечение 4-4 к схемам расположения монолитных стен для крепления кронштейнов на отм.+19,400					
7	-	Зам.	296-24	30.08.24	
Изм.	Колуч.	Лист	№ док.	Подпись	Дата
Разработ.	Билык			30.08.24	
Рук.группы	Хойлов			30.08.24	
Нач.отд.	Илюткин			30.08.24	
Н. контр.	Давыдова			30.08.24	
ГИП	Прокопьев			30.08.24	

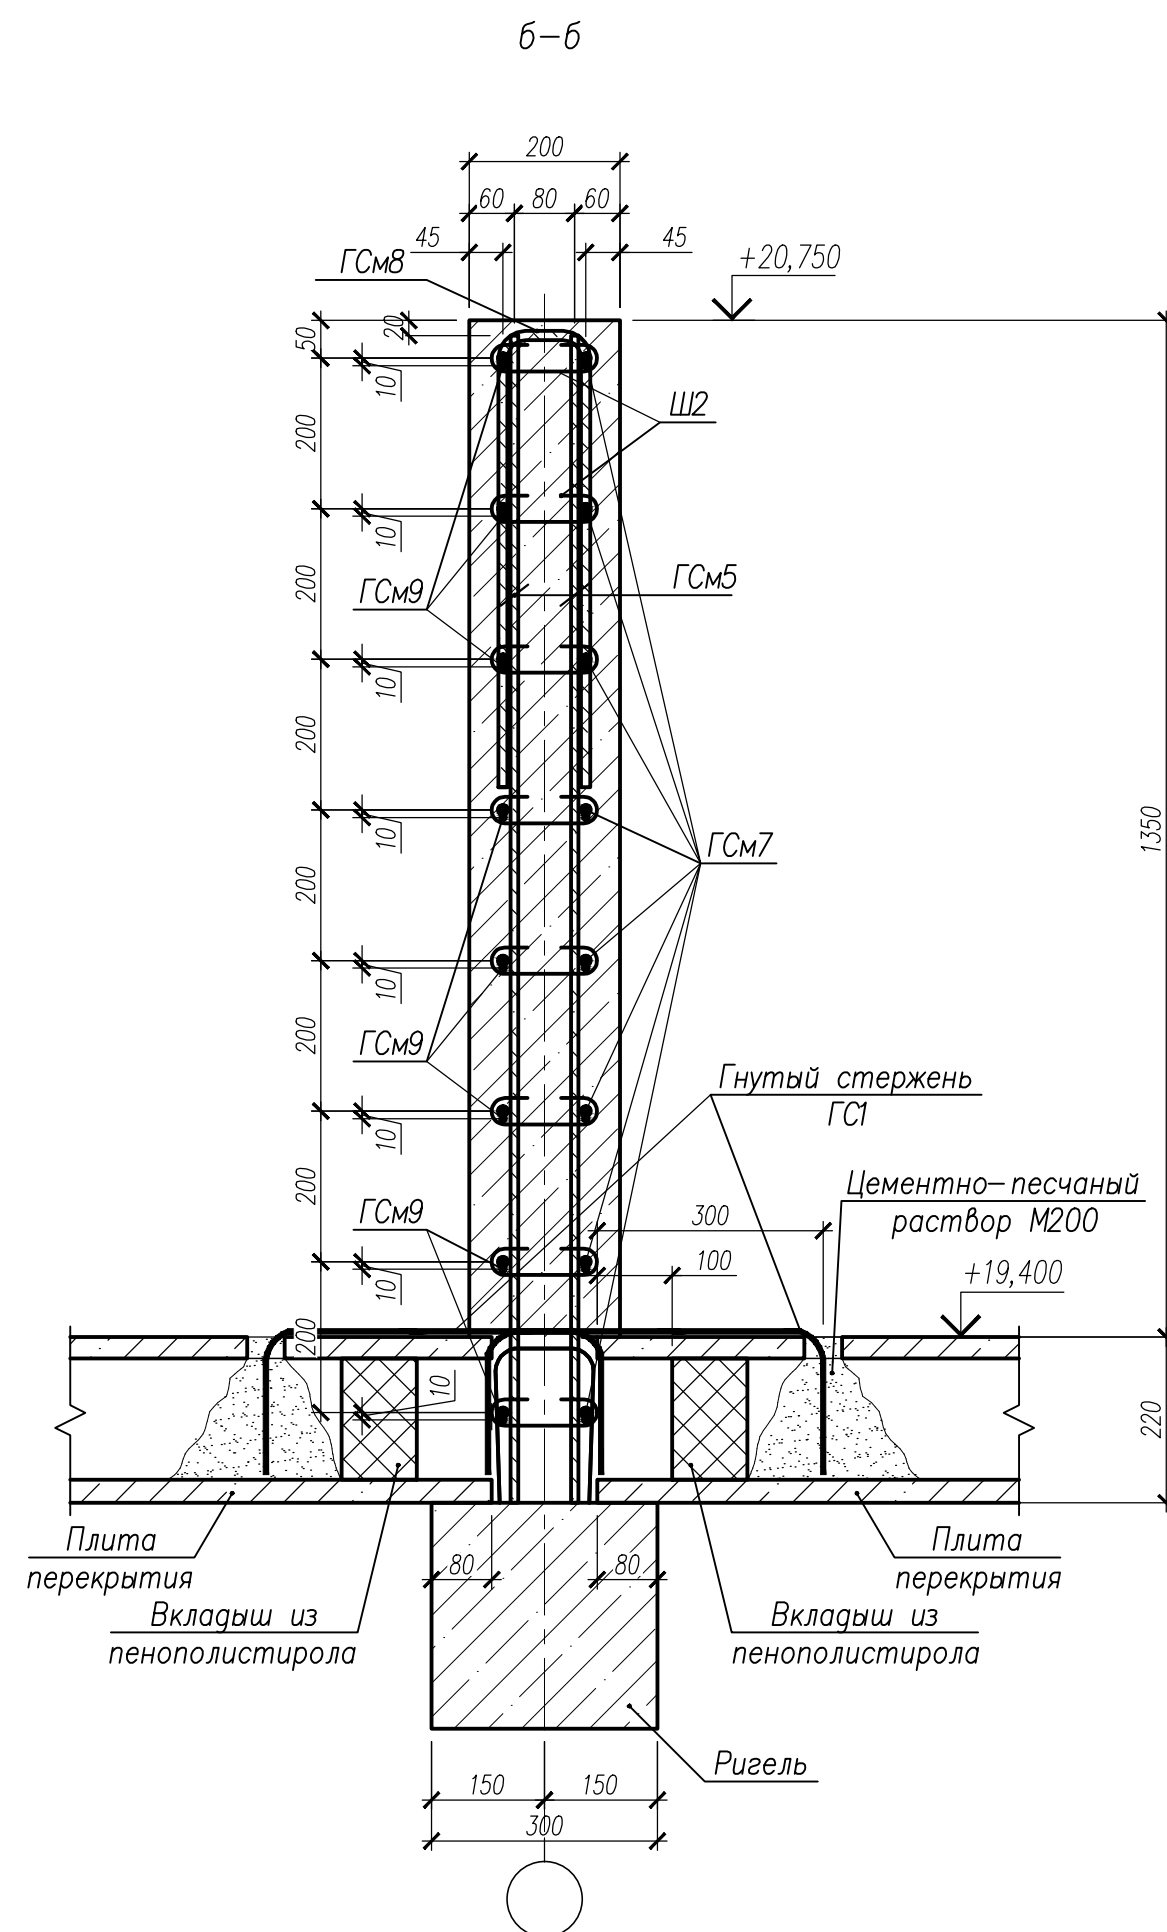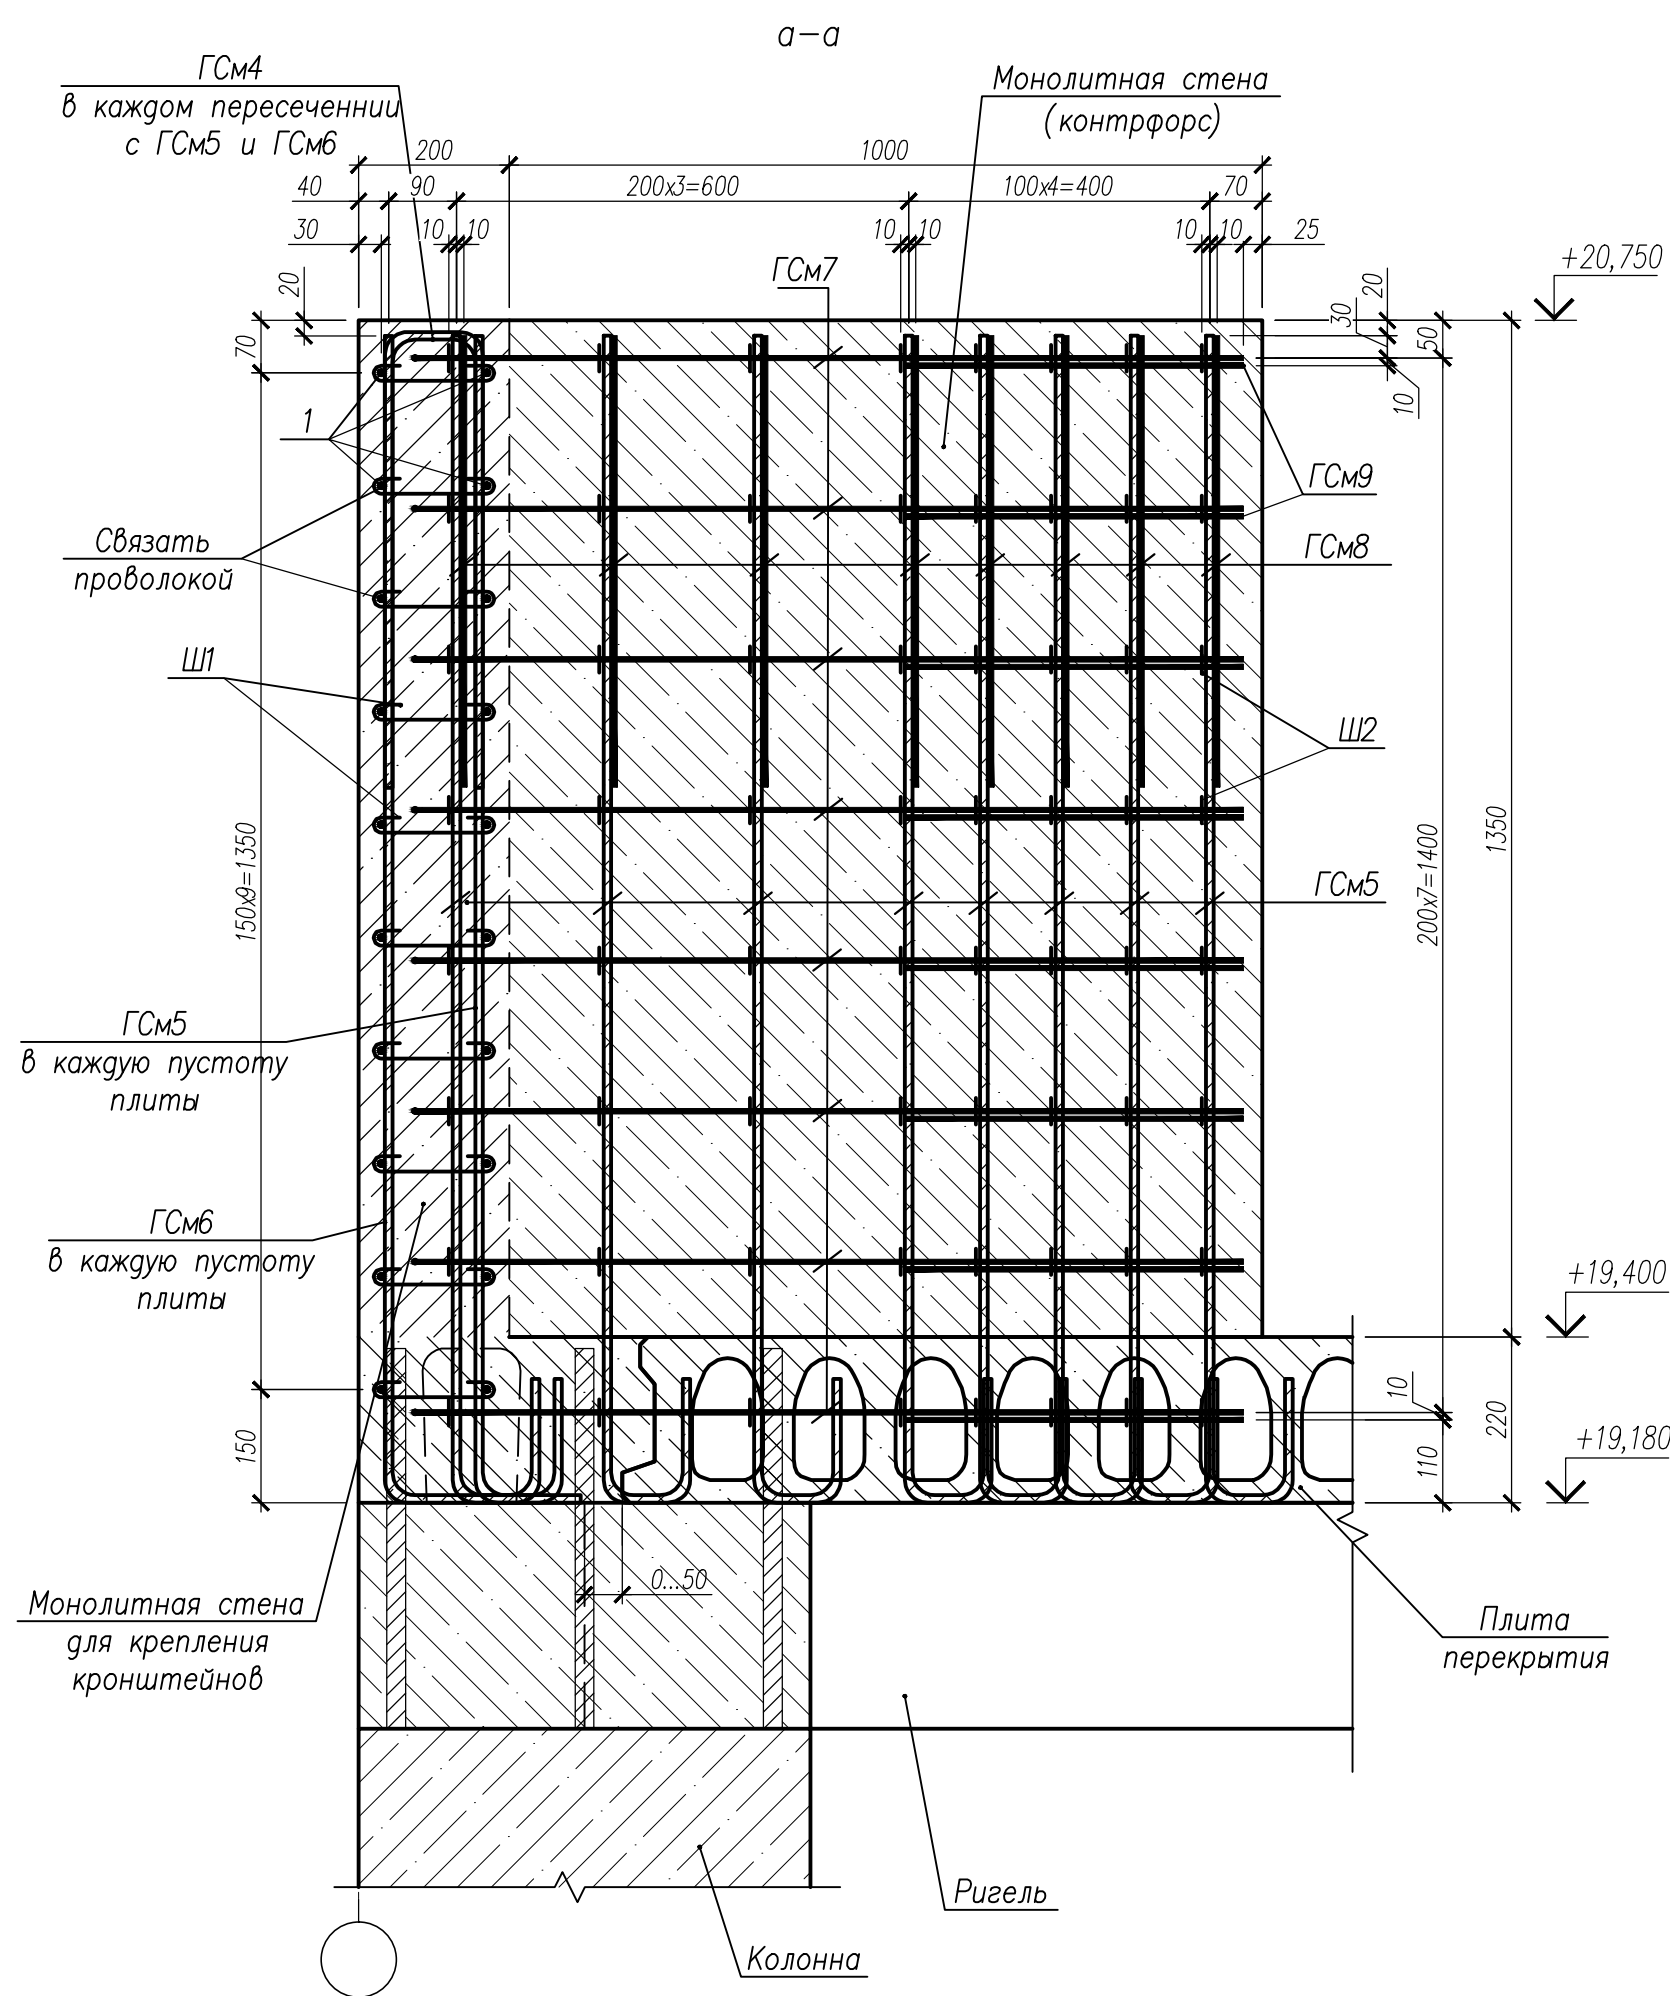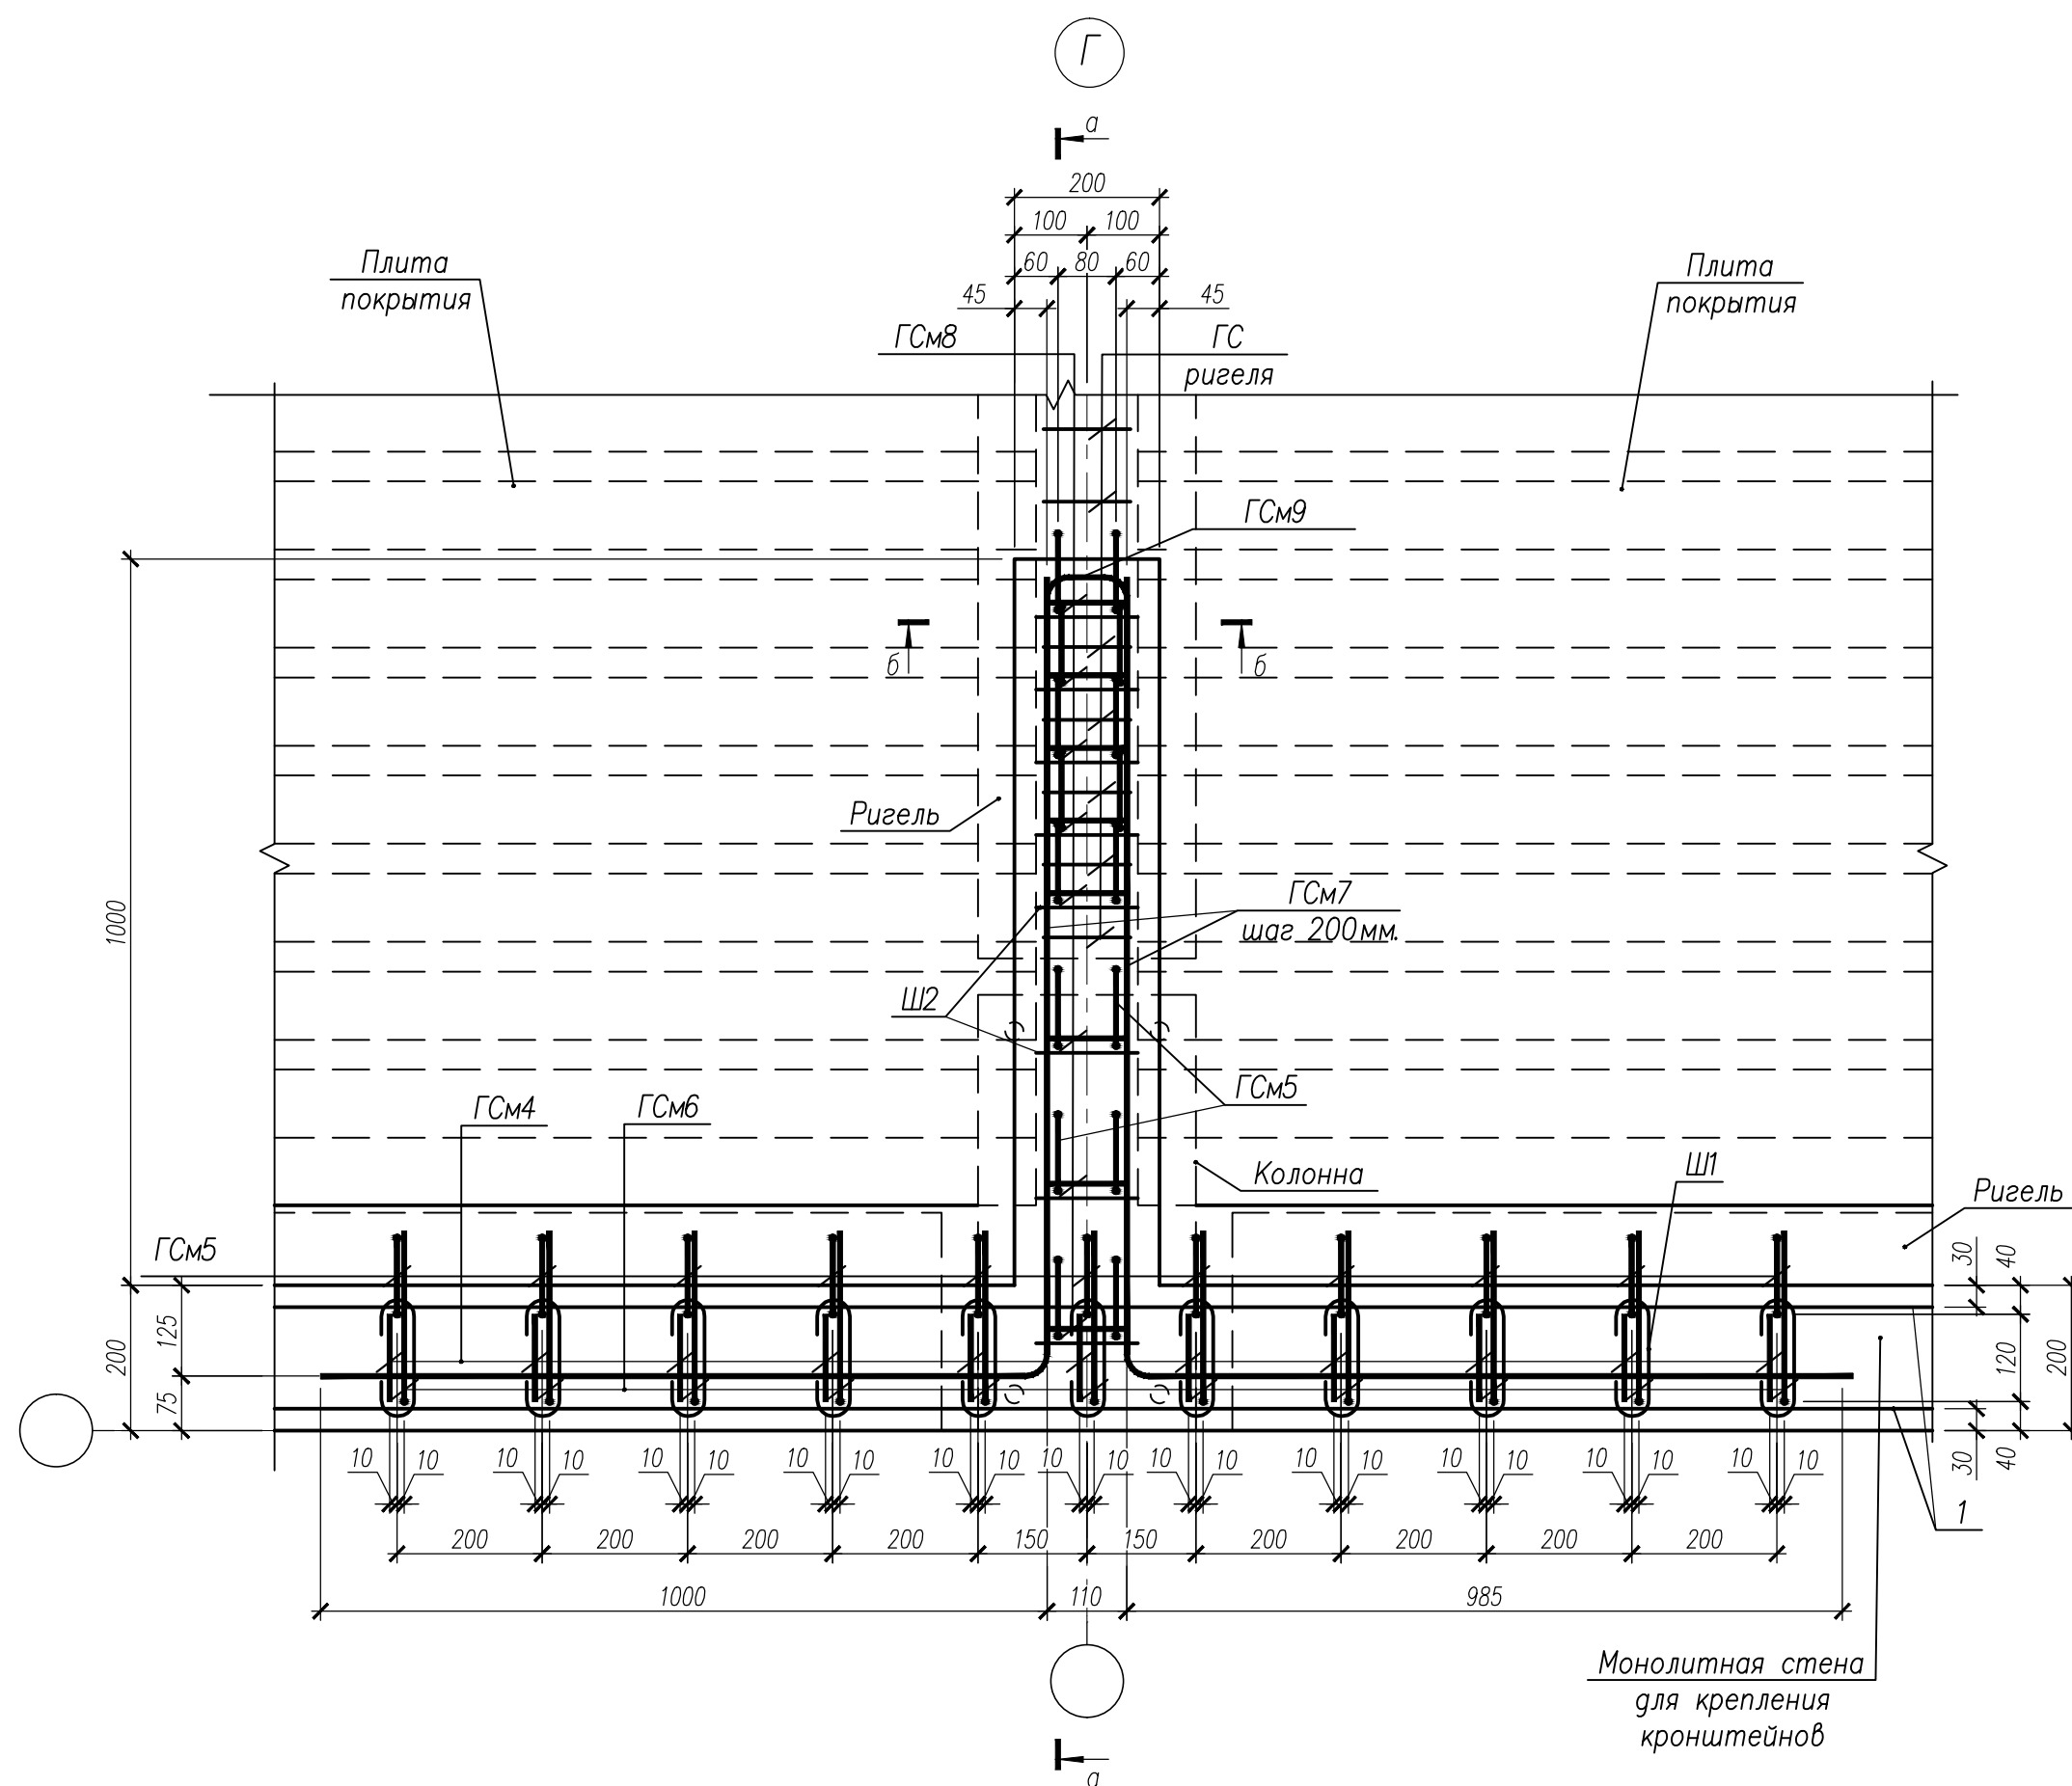

1. Гнутые стержни ГСм5, ГСм7, ГСм8, ГСм9 соединить между собой шпильками Ш2 в каждом пересечении.
2. Узел Г замаркирован на – КХ2.3–2 л. 73.
3. Спецификацию на изделия см. л. 75.

						НУ ПОЛИК7/10-2023/04/10-2023 ПР-КЖ2.3-2					
7	-	Зам.	296-24	[Подпись]	30.08.24	Взрослая поликлиника на 750 посещений для южной части г.Новый Уренгой, в том числе затраты на проектно-исследовательские работы					
Изм.	Колич.	Лист	№ док.	Подпись	Дата						
Разработ.	Билик	[Подпись]			30.08.24	Секция 3			Стадия	Лист	Листов
Рук.группы	Хойлов	[Подпись]			30.08.24				P	77	
Нач.отм.	Илюткин	[Подпись]			30.08.24						
Н. контр.	Давыдова	[Подпись]			30.08.24						
ГИП	Прокопьев	[Подпись]			30.08.24						
						Узел Г к схемам расположения монолитных стен для крепления крошштейнов на отм.+19,400					

Инв.№ подл. Подпись и дата Взам.инв.№

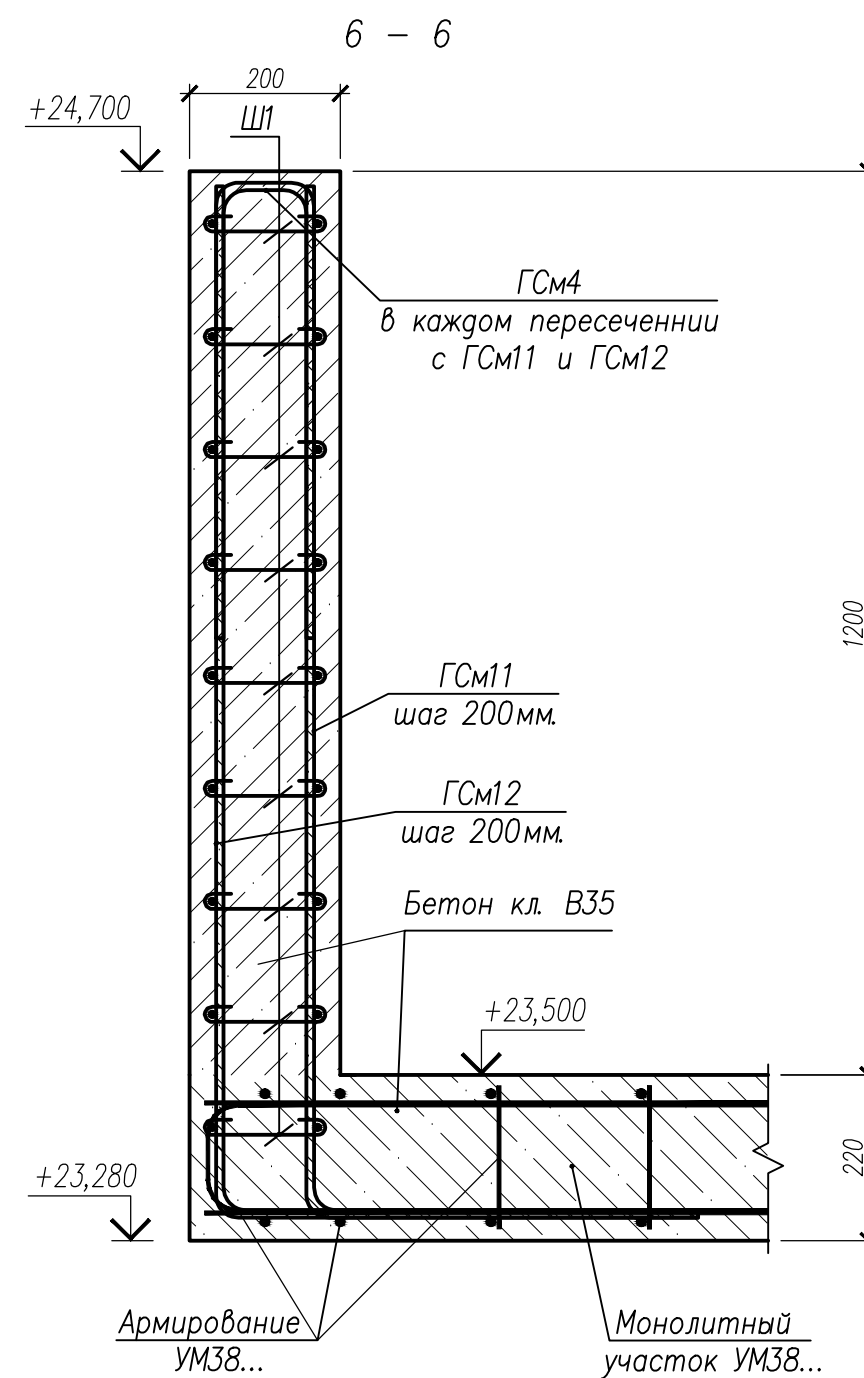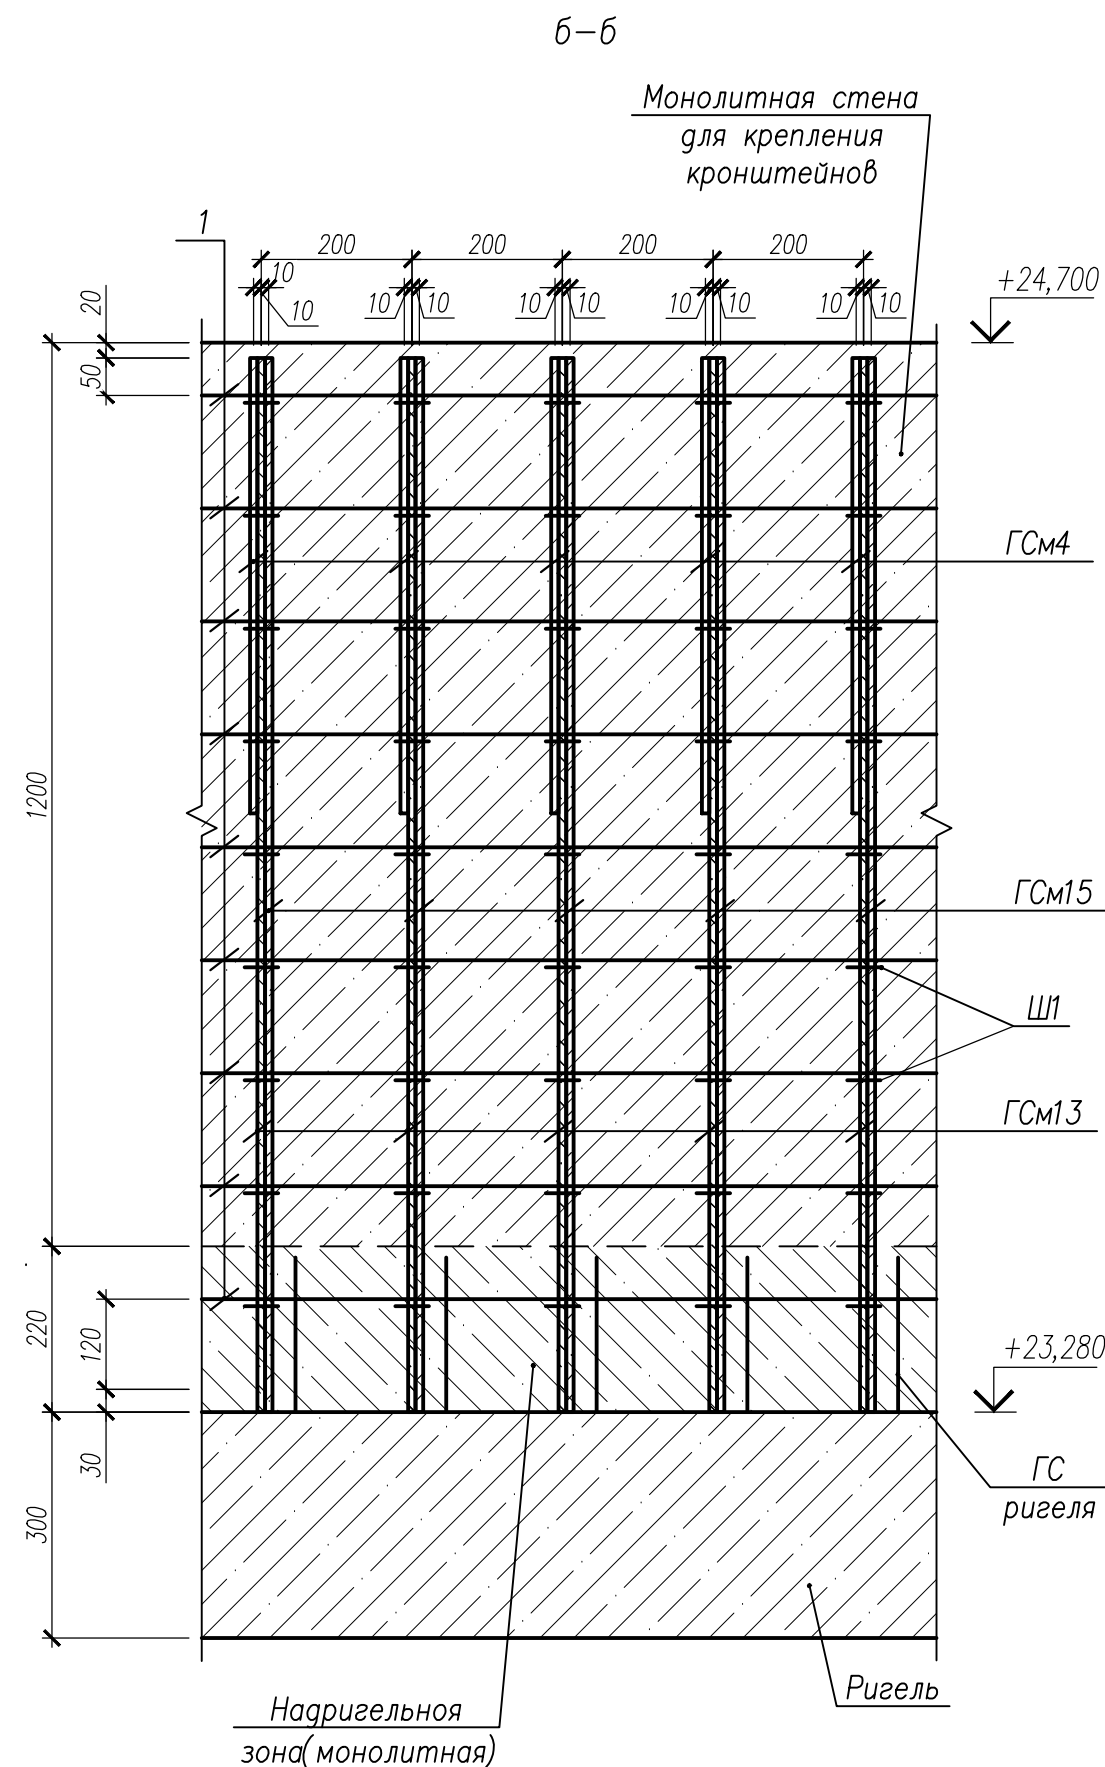
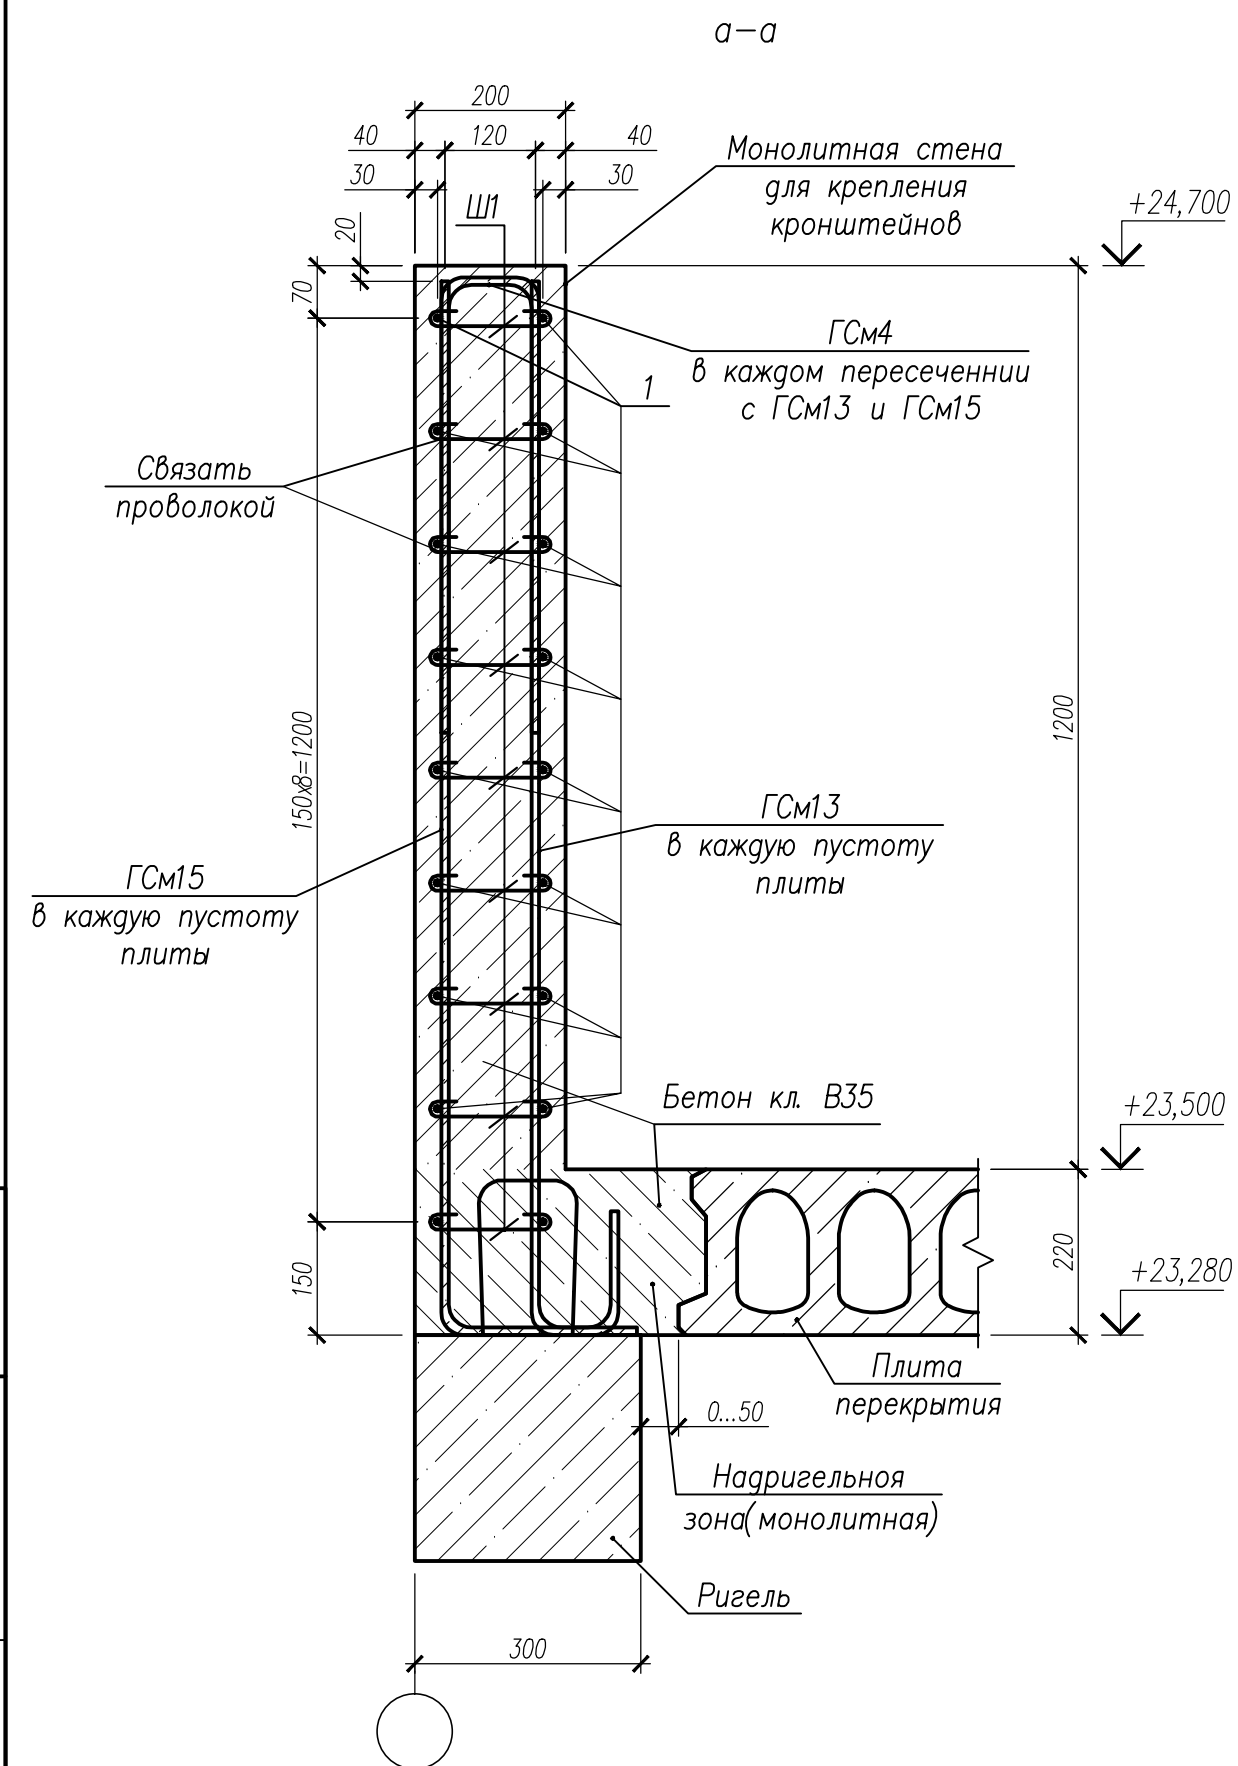
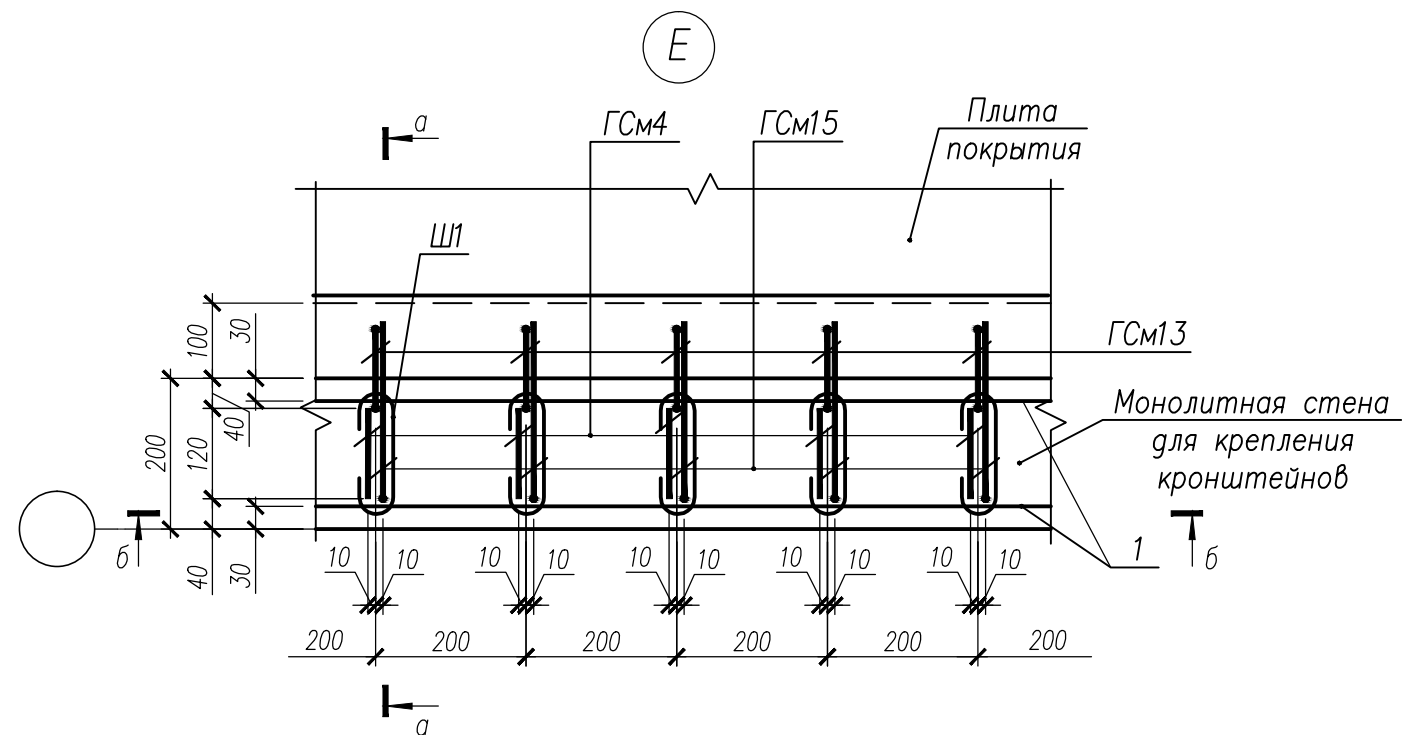


1. Гнутые стержни ГСм4, ГСм13, ГСм15, арматурные стержни поз.1 соединить между собой шпильками Ш1 в каждом пересечении.
2. Узел Е, сечение 6-6 замаркированы на - КЖ2.3-2 л. 74.
3. Спецификацию на изделия см. л. 79.

Ведомость деталей

Поз	Эскиз
ГСм4	
ГСм7	
ГСм8	
ГСм9	
ГСм11	
ГСм12	
ГСм13	
ГСм14	
ГСм15	
Ш1	
Ш2	


НУ ПОЛИК7/10-2023/04/10-2023 ПР-КЖ2.3-2					
Взрослая поликлиника на 750 посещений для южной части г.Новый Уренгой, в том числе затраты на проектно-исследовательные работы					
7	-	Нов.	296-24	30.08.24	
Изм.	Колуч.	Лист	№ док.	Подпись	Дата
Разработ.	Билык	30.08.24			
Рук. группы	Хойлов	30.08.24			
Нач. отд.	Илюткин	30.08.24			
Н. контр.	Давыдова	30.08.24			
ГИП	Прокопьев	30.08.24			
Секция 3					Стация
Узел Е, сечение 6-6 к схемам расположения монолитных стен для крепления кронштейнов на отм.+23,500					Лист
					Листов
					Р 80

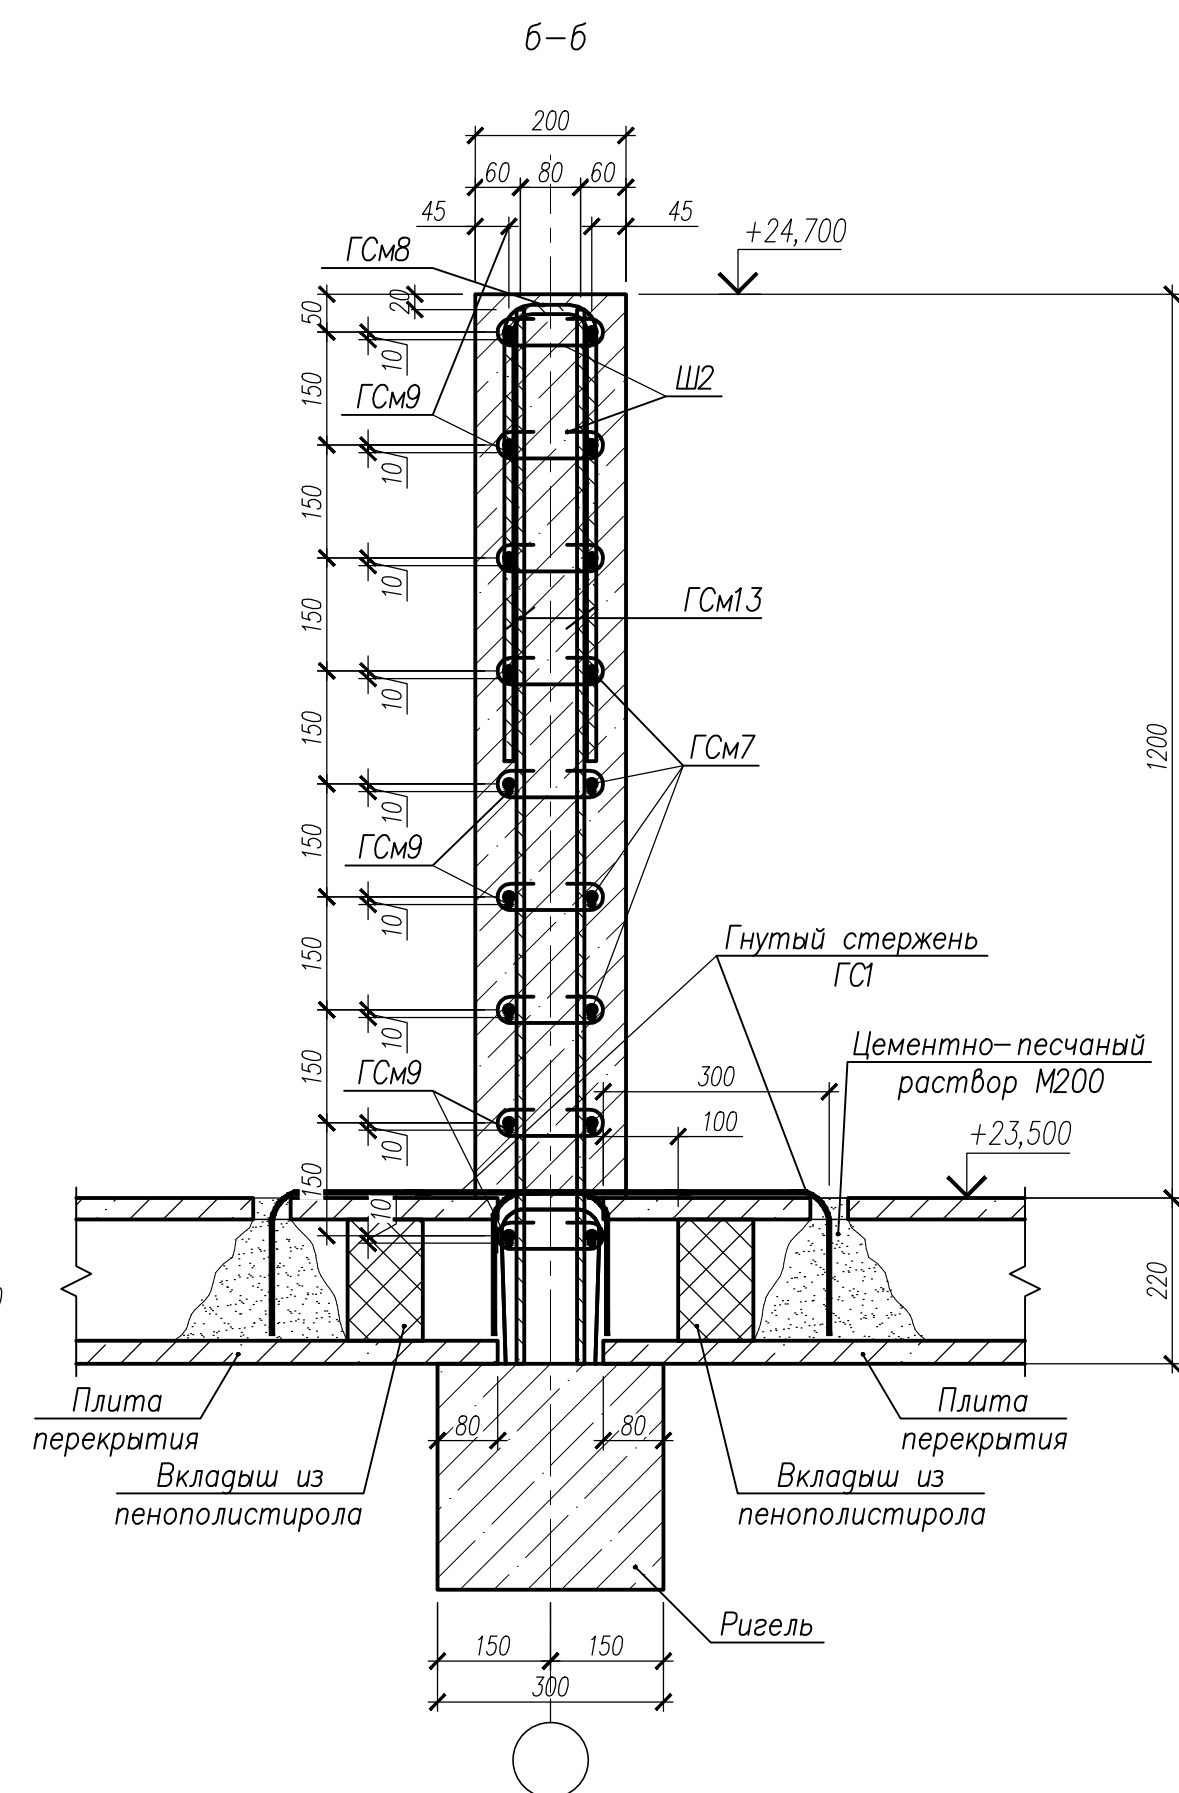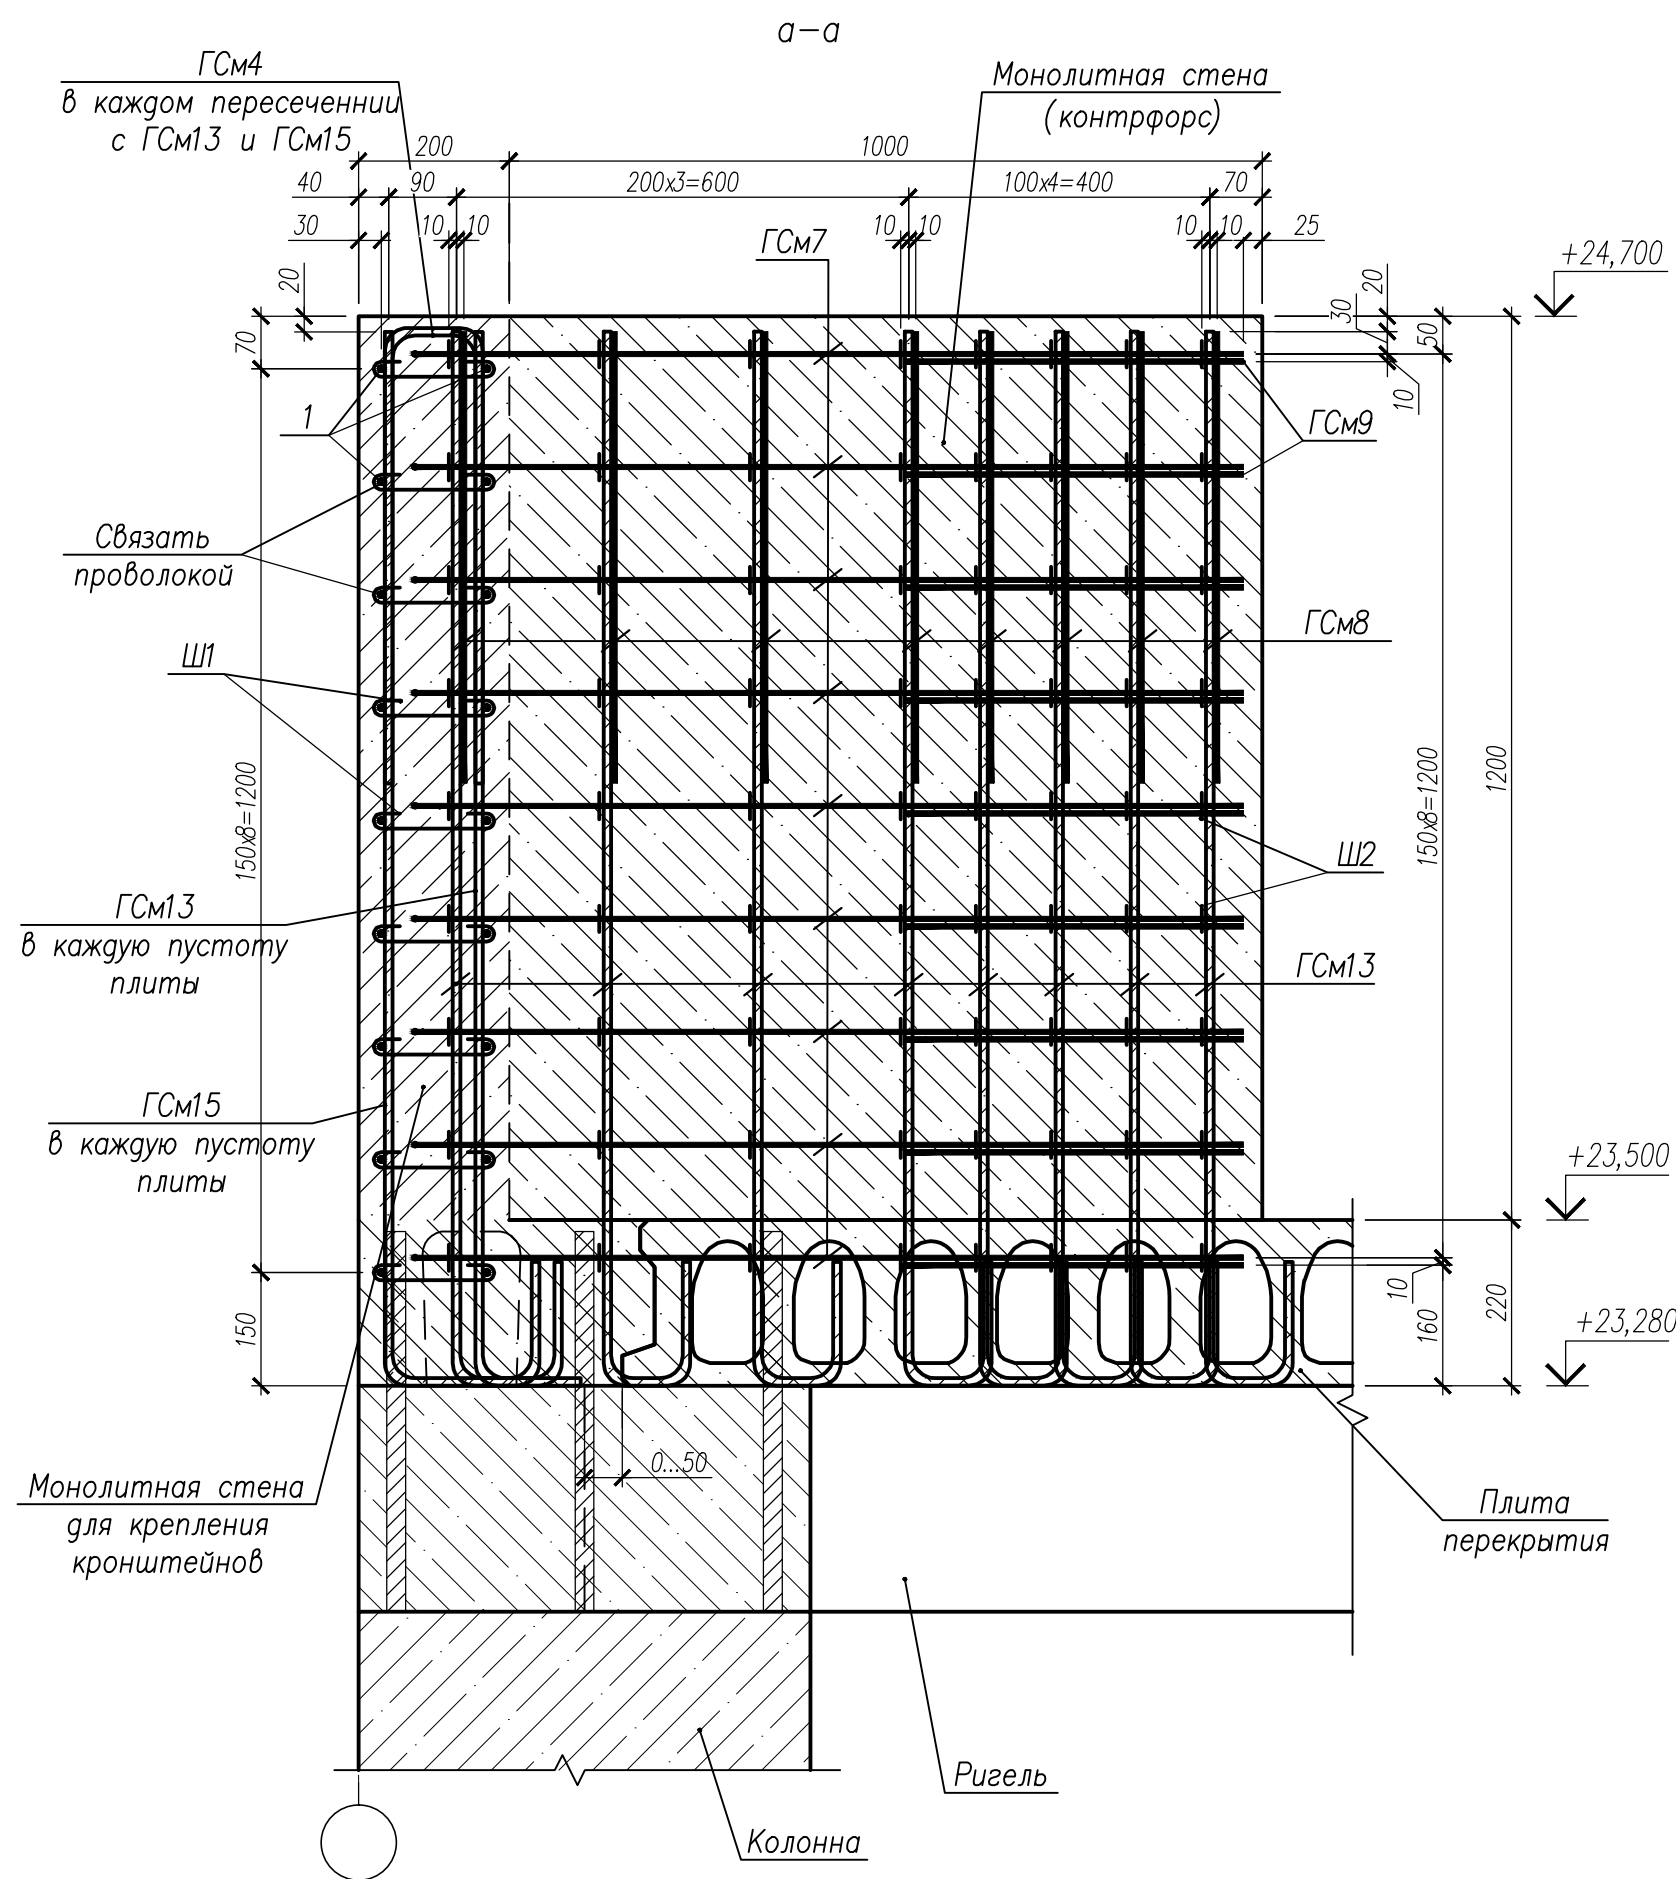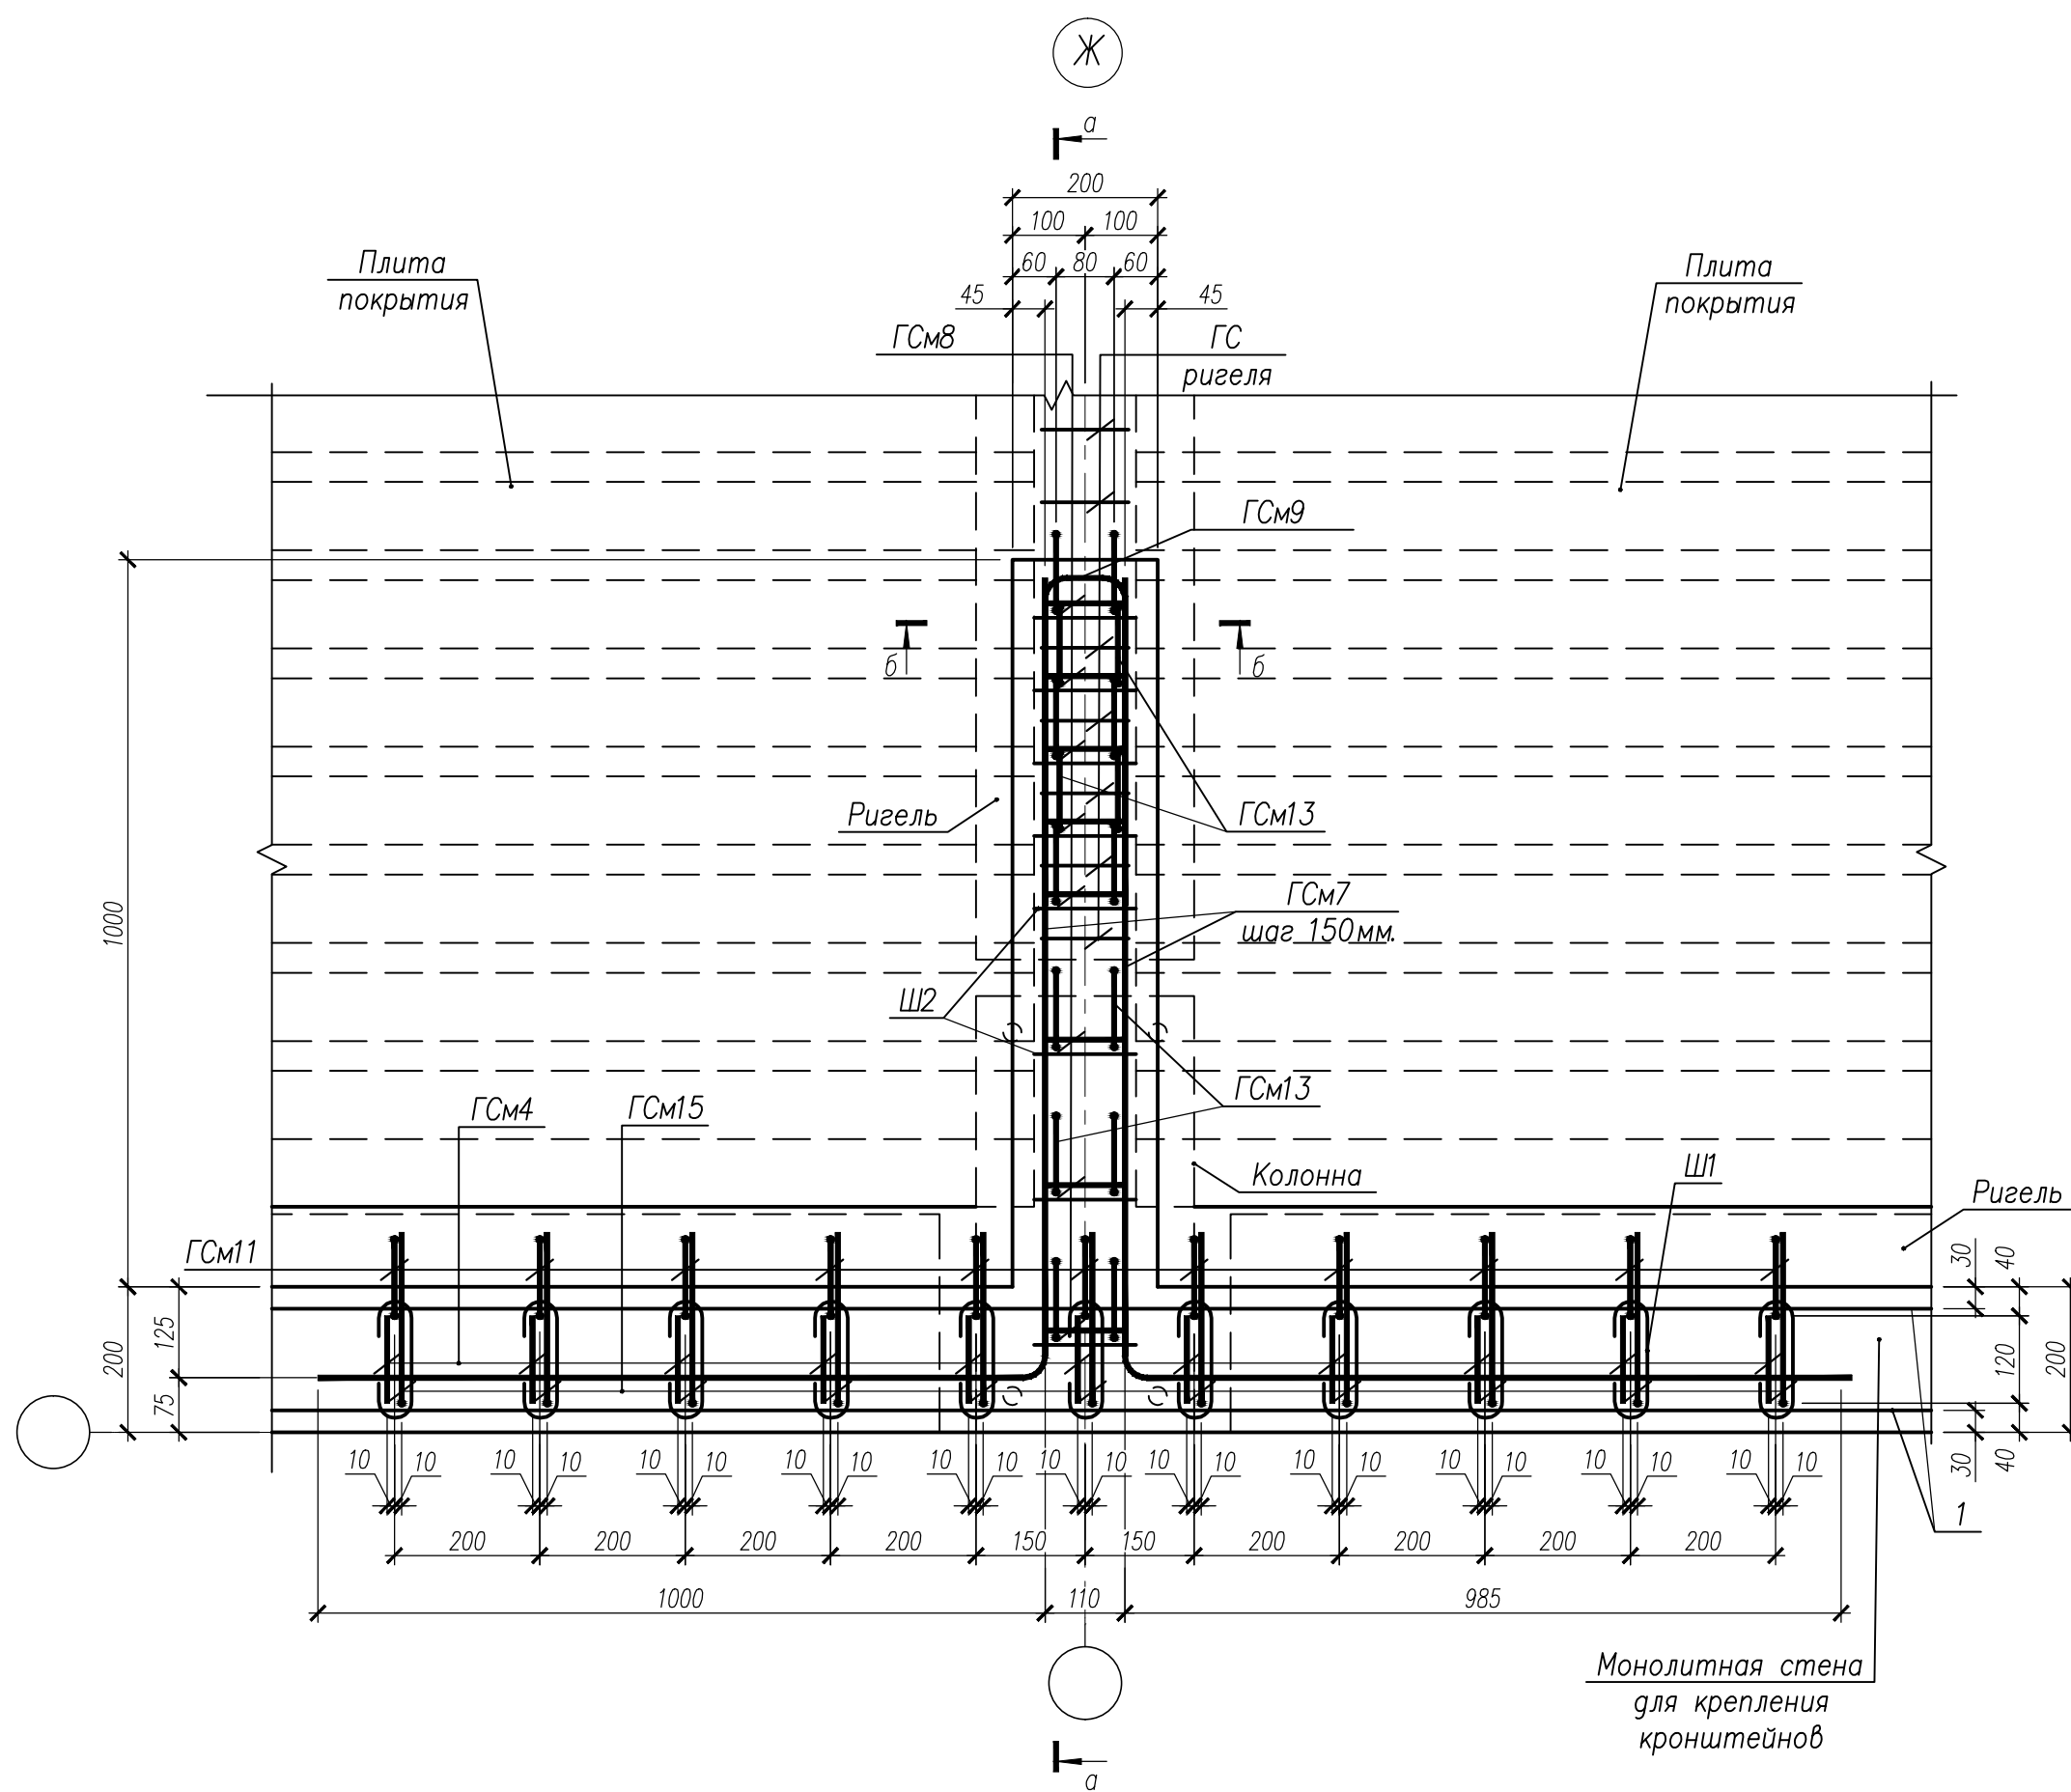




- Гнутые стержни ГСМ7, ГСМ8, ГСМ9, ГСМ13 соединить между собой шпильками Ш2 в каждом пересечении.
- Узел Ж замаркирован на - КЖ2.3-2 л. 74.
- Спецификацию на изделия см. л. 79.

НУ ПОЛИК7/10-2023/04/10-2023 ПР-КЖ2.3-2					
Взрослая поликлиника на 150 посещений для южной части г.Новый Уренгой, в том числе затраты на проектно-изыскательные работы					
7	-	Нов. 296-24	30.08.24	30.08.24	30.08.24
Изм.	Колуч.	Лист	№ док.	Подпись	Дата
Разработ.	Билык	30.08.24	30.08.24	30.08.24	30.08.24
Рук. группы	Хойлов	30.08.24	30.08.24	30.08.24	30.08.24
Нач. отд.	Илюткин	30.08.24	30.08.24	30.08.24	30.08.24
Н. контр.	Давыдова	30.08.24	30.08.24	30.08.24	30.08.24
ГИП	Прокопьев	30.08.24	30.08.24	30.08.24	30.08.24
Секция 3				Р	81
Узел Ж к схемам расположения монолитных стен для крепления кронштейнов на отм.+23,500				ПРОЕКТ	

Участок монолитный УМ52
(опалубочный чертеж)

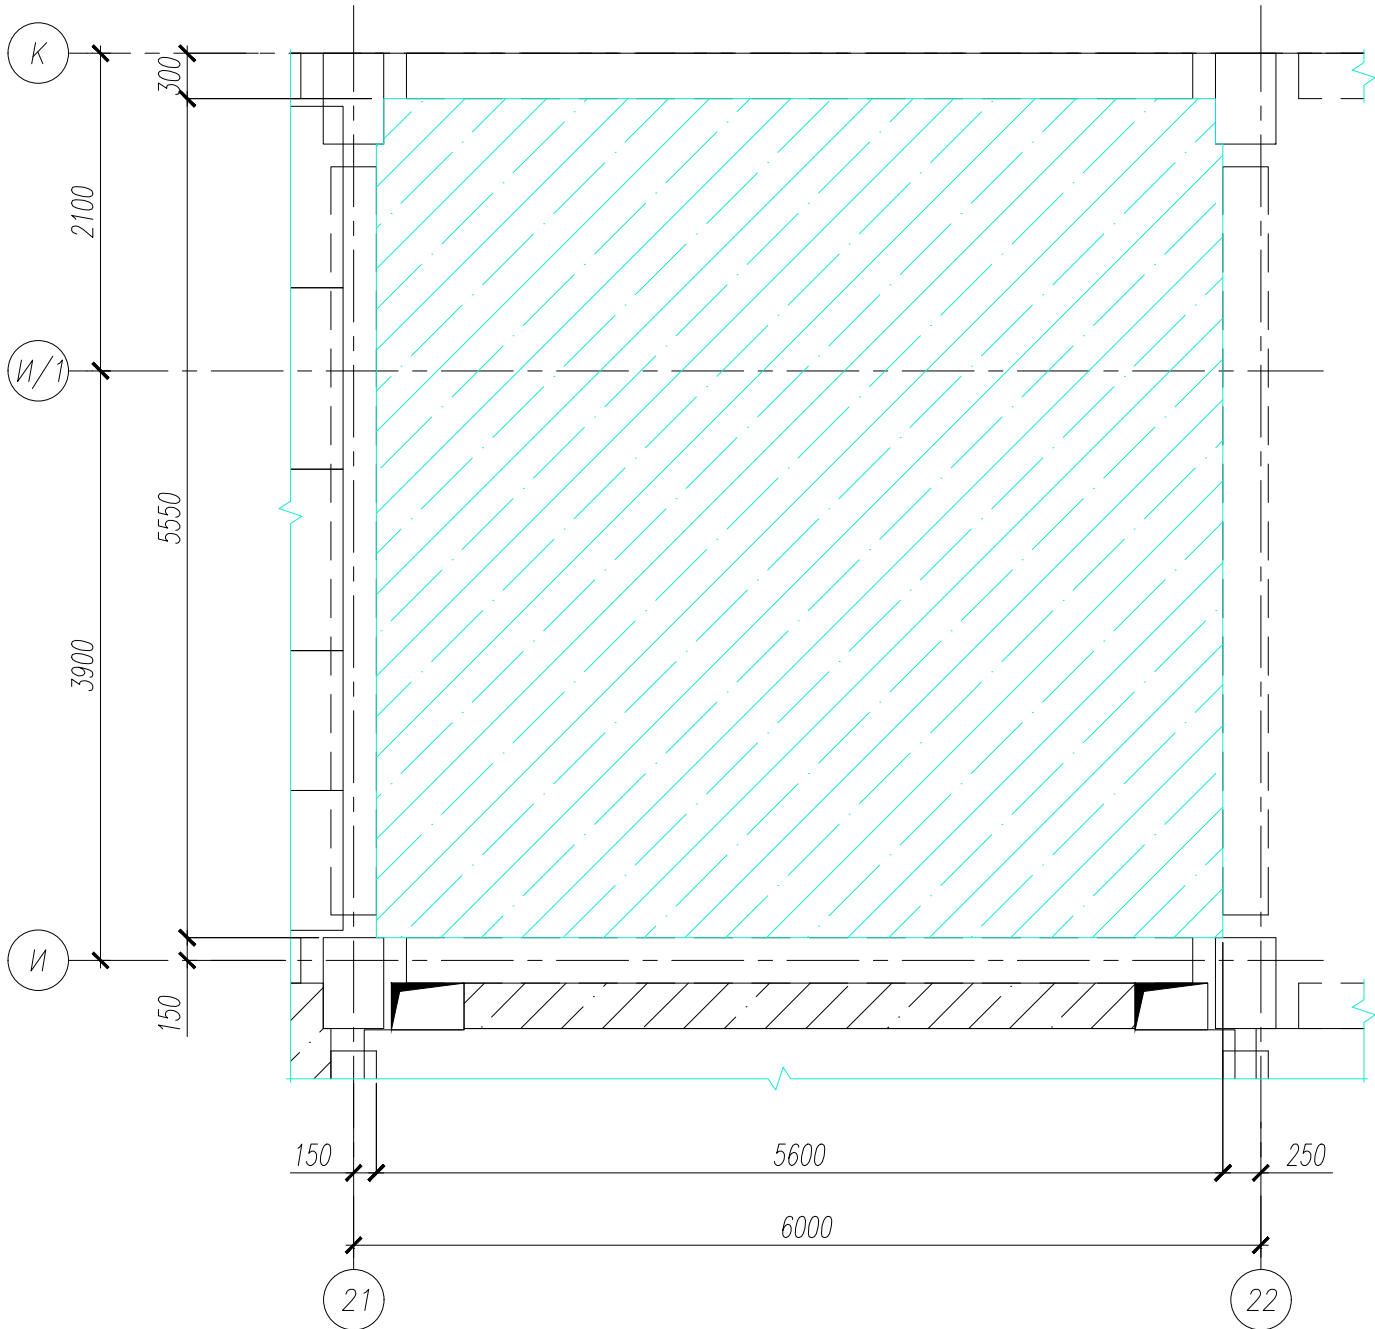

Участок монолитный УМ52
(схема армирования)

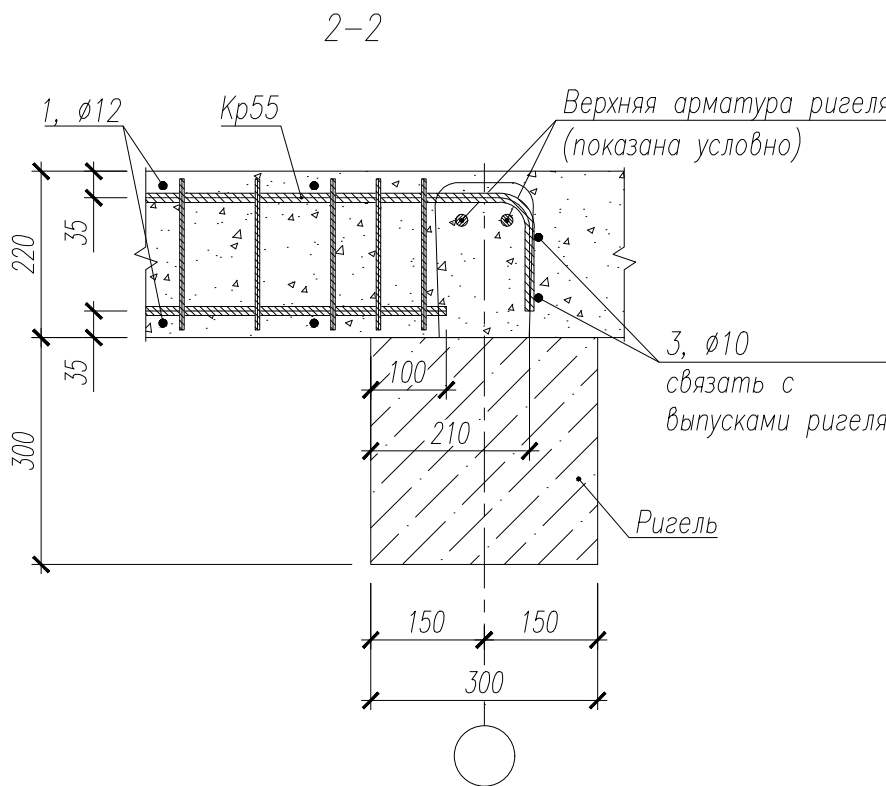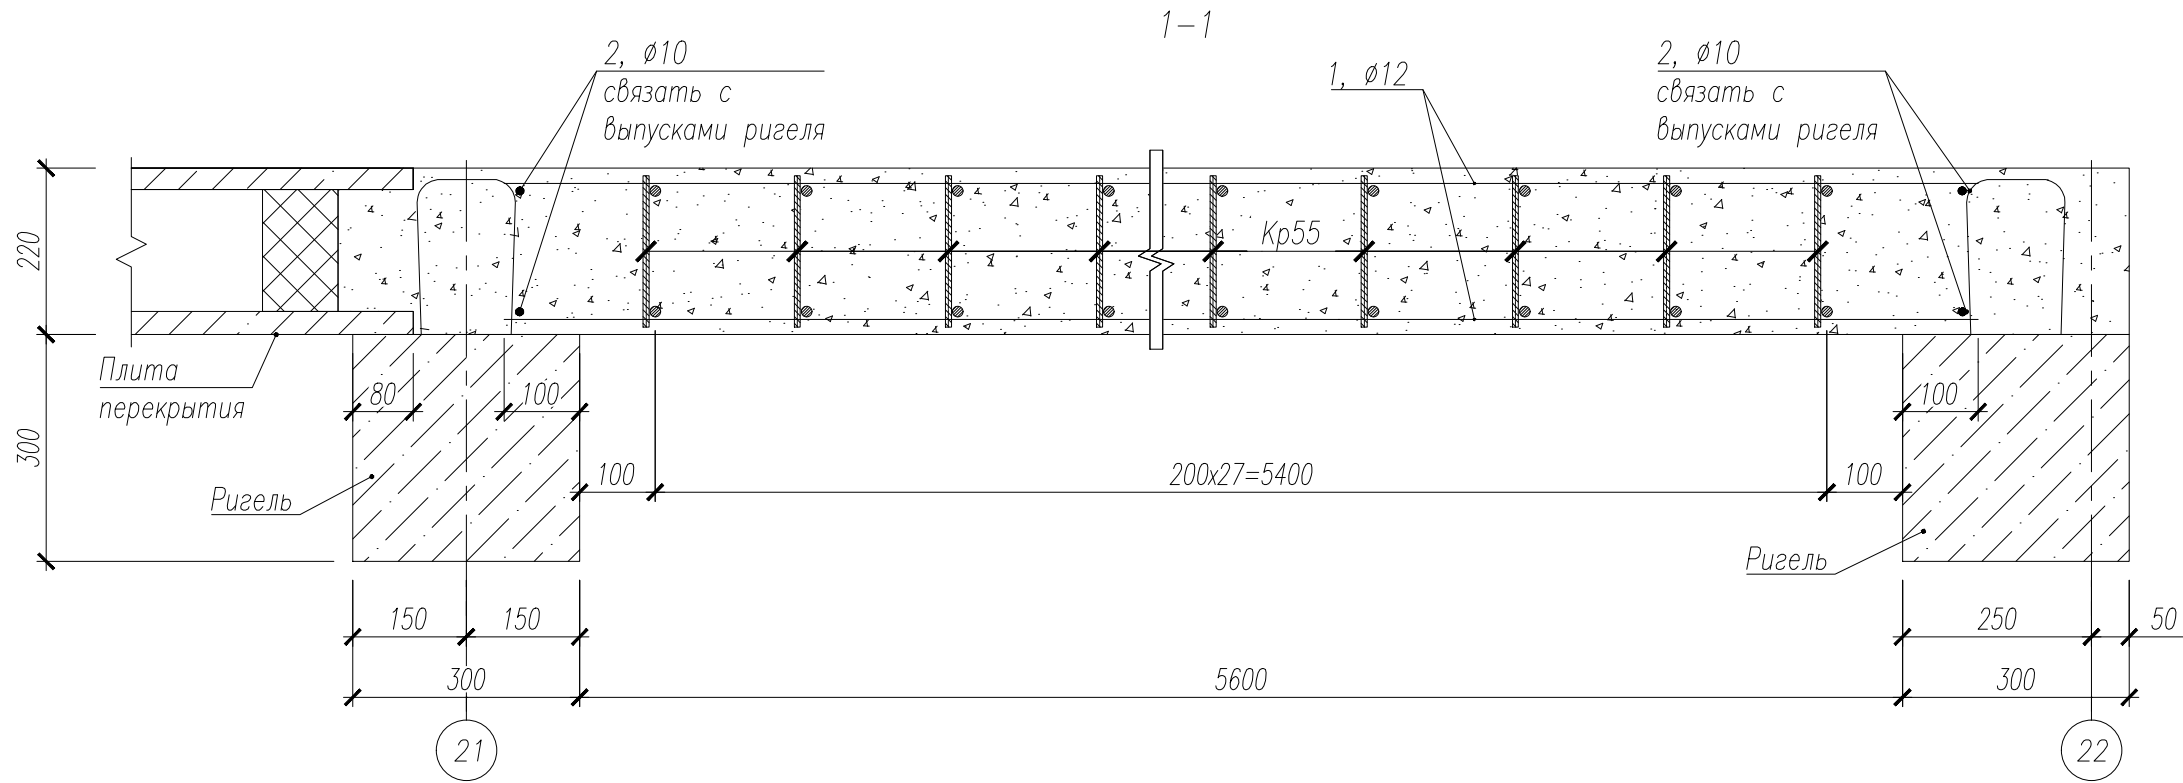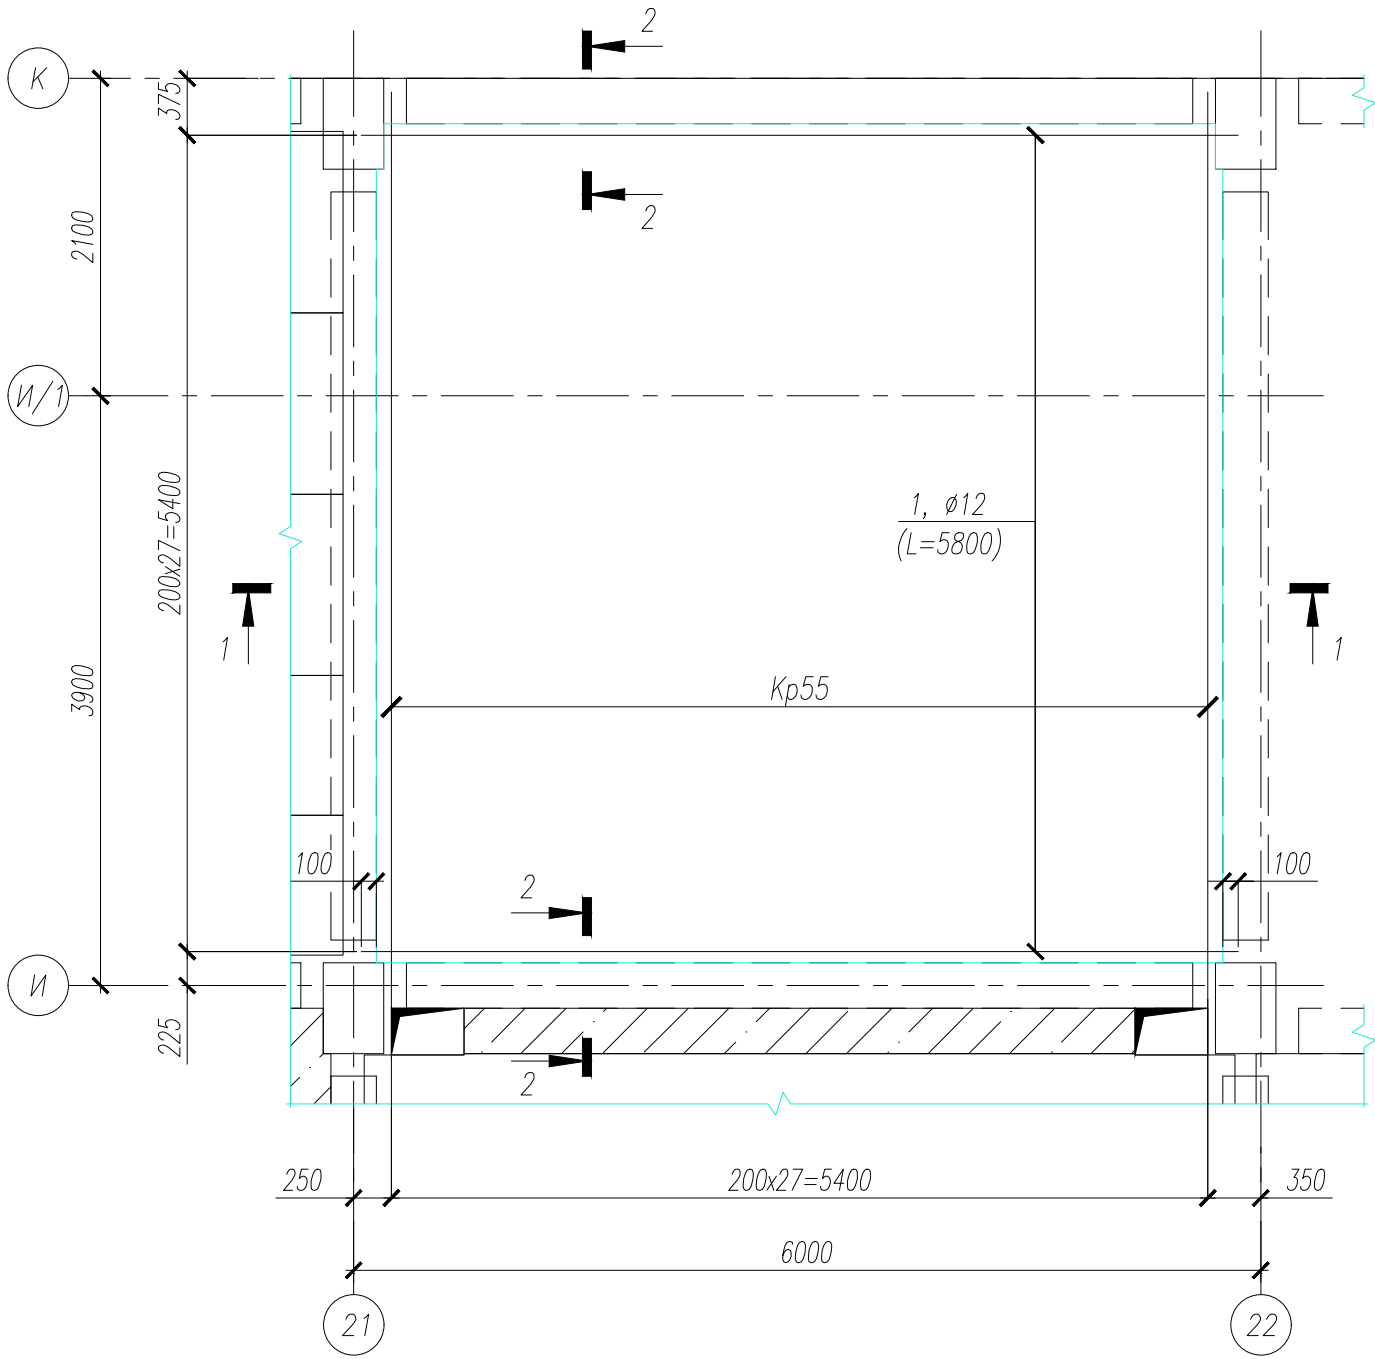

Спецификация элементов монолитного участка

Поз.	Обозначение	Наименование	Кол.	Масса ед.,кг	Приме- чание
Кр55	НУ ПОЛИК7/10-2023/04/10-2023 ПР-КМ.И, л.12	Каркас арматурный Кр55	28	14,56	
1		Ø 12 А500С ГОСТ 34028-2016, L=5800	56	5,15	
2		Ø 10 А500С ГОСТ 34028-2016, L=5450	4	3,36	
3		Ø 10 А500С ГОСТ 34028-2016, L=5450	4	3,36	
	ГОСТ 26633-2015	Бетон класса В35, м3	6,84		

Ведомость расхода стали на элемент, кг


Марка элемента	Изделия арматурные				Общий расход
	Арматура класса				
	А500С				
	ГОСТ 34028–2016				
	Ø8	Ø10	Ø12	Итого	
УМ52	107.52	26.88	588.56	722.96	722.96

1. Арматурные каркасы и стержни вязать между собой вязальной проволокой в каждом пересечении.
2. Длину арматурных стержней уточнять по месту.
3. Арматурные стержни укладывать с учетом защитного слоя бетона 20мм.
4. Армирование данного монолитного участка выполнить совместно с монтажом узловой и пролетной арматуры.




							НУ ПОЛИК7/10-2023/04/10-2023 ПР-КЖ2.3-1
							Взрослая поликлиника на 750 посещений для южной части г.Новый Уренгой, в том числе затраты на проектно-изыскательные работы
7	—	Нов.	296-24	30.08.24			
Изм.	Кол.уч.	Лист	№ док.	Подпись	Дата		
Разработ.	Бильяк			30.08.24			
Рук.группы	Хойлов			30.08.24			
Нач.отд.	Илюткин			30.08.24			
Н. контр.	Давыдова			30.08.24			
ГИП	Прокопьев			30.08.24			
							Секция 3
							Монолитный участок УМ52



Участок монолитный УМ53
(опалубочный чертеж)

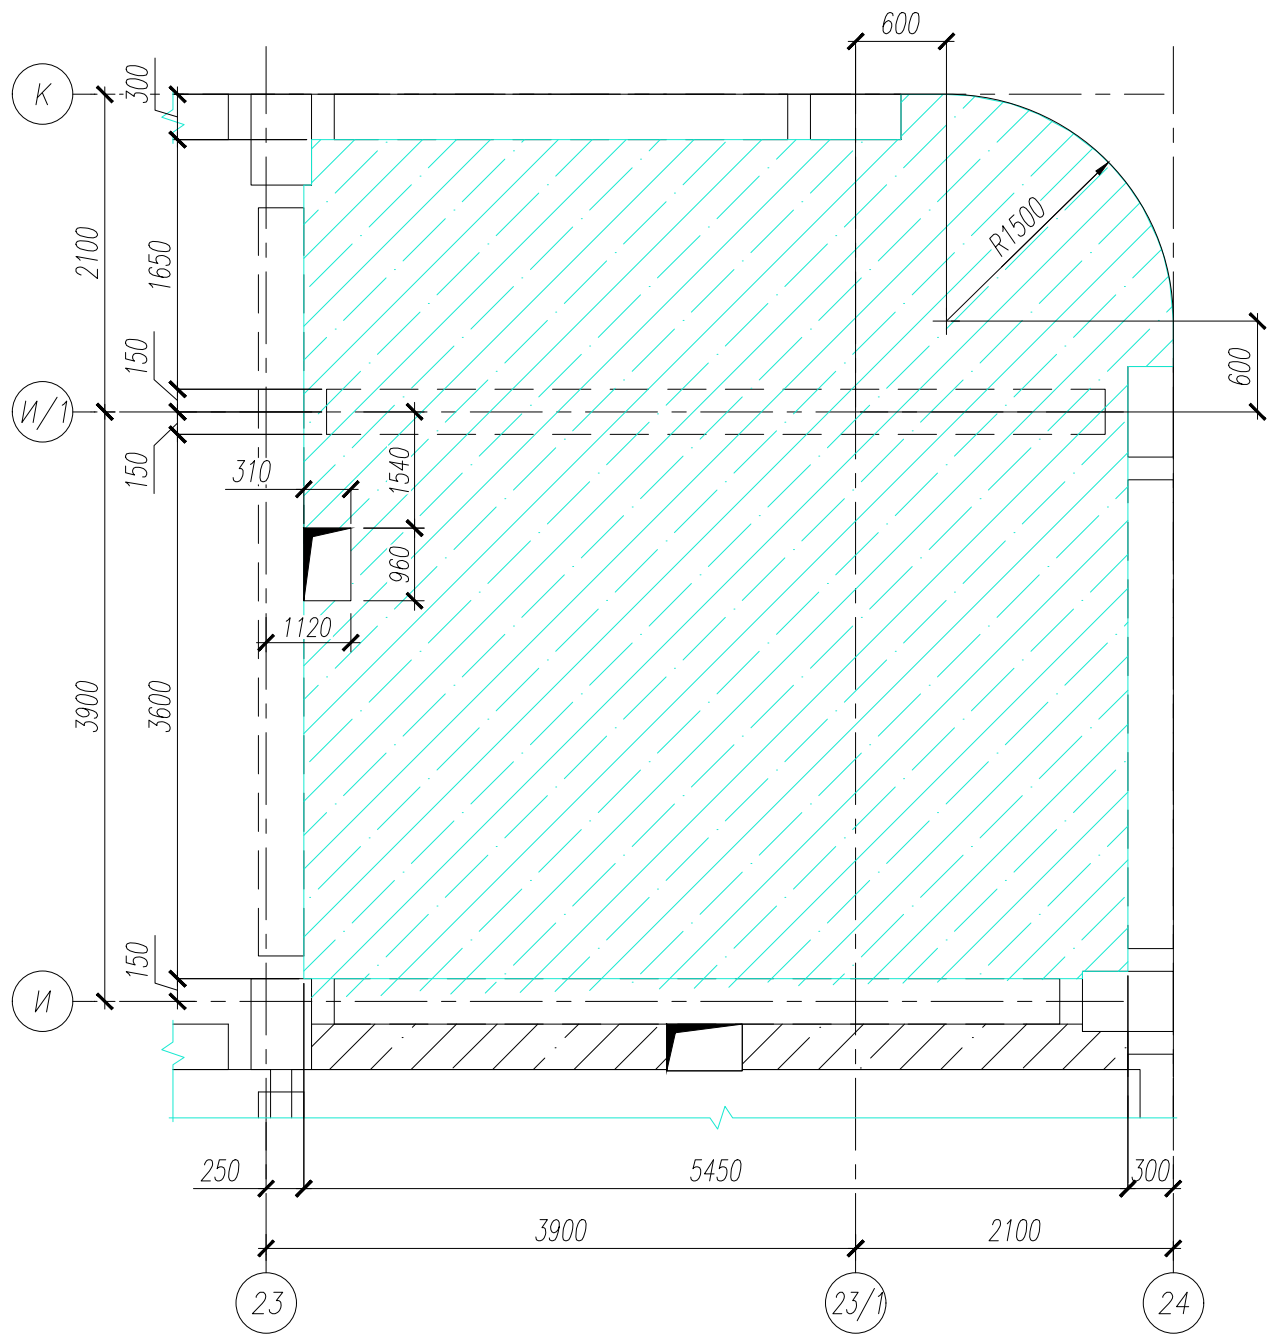

Участок монолитный УМ53
(схема армирования)

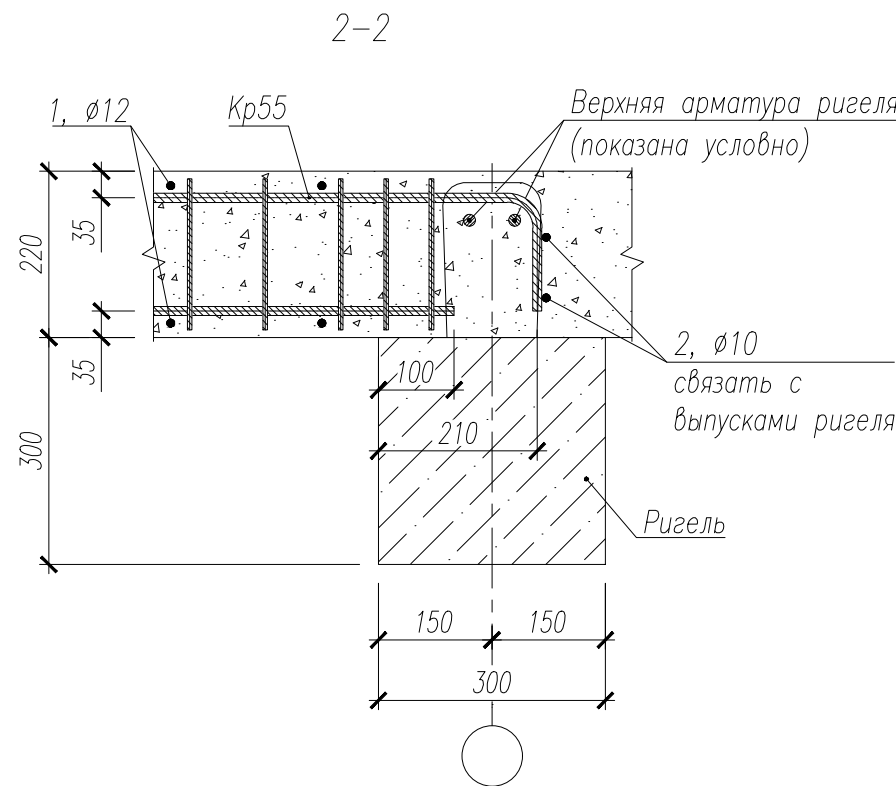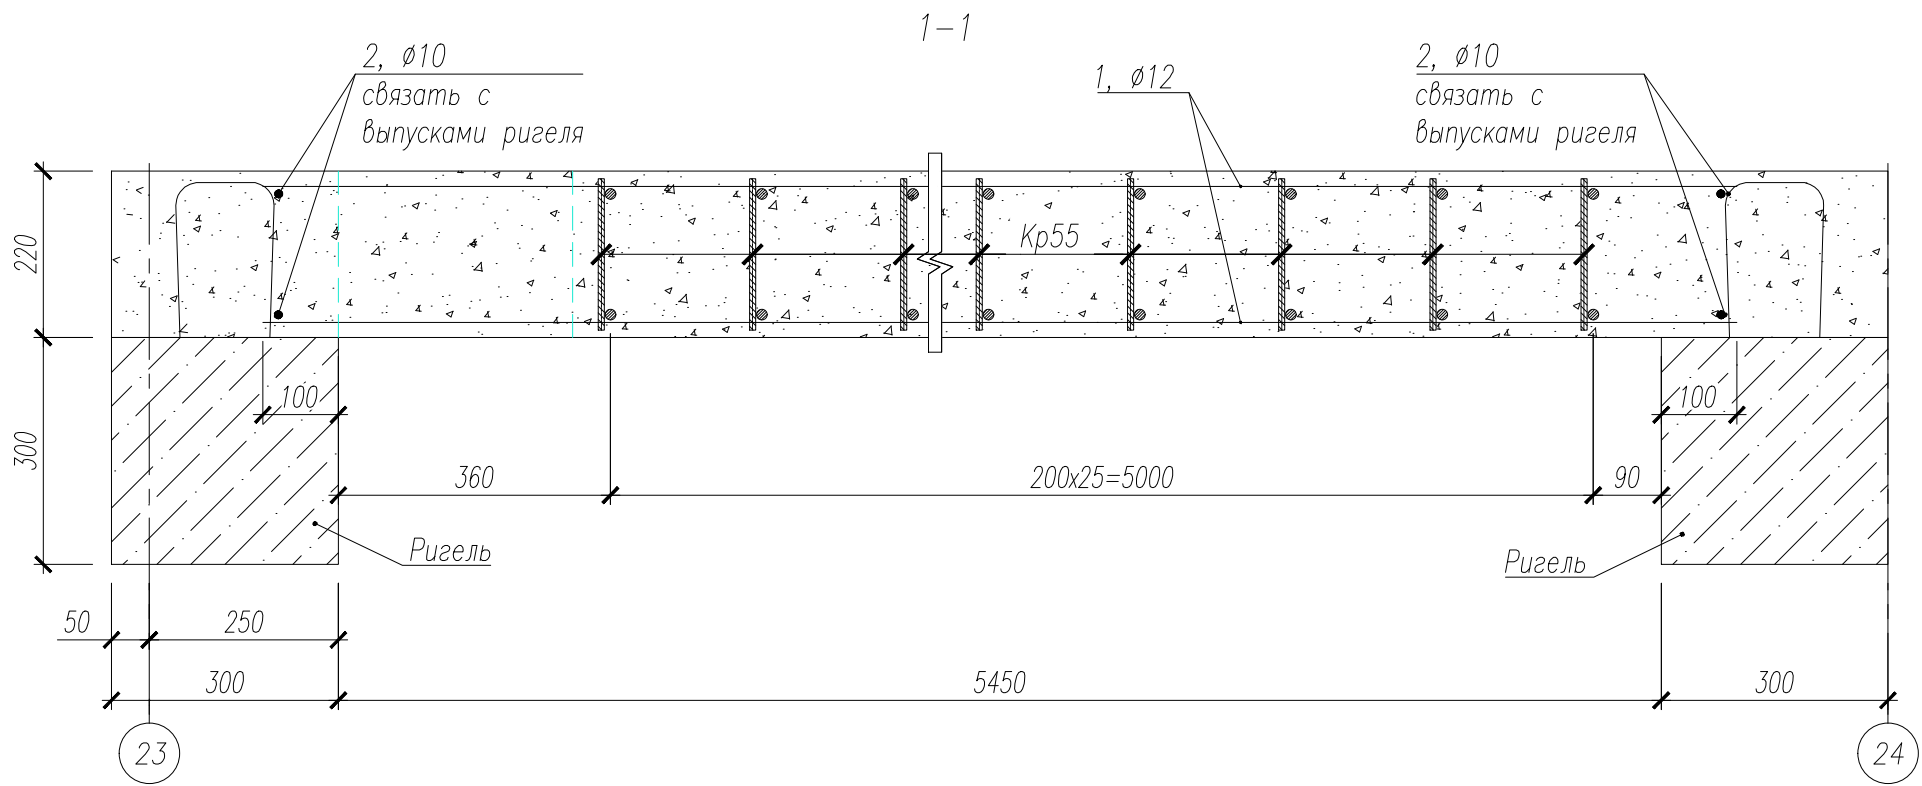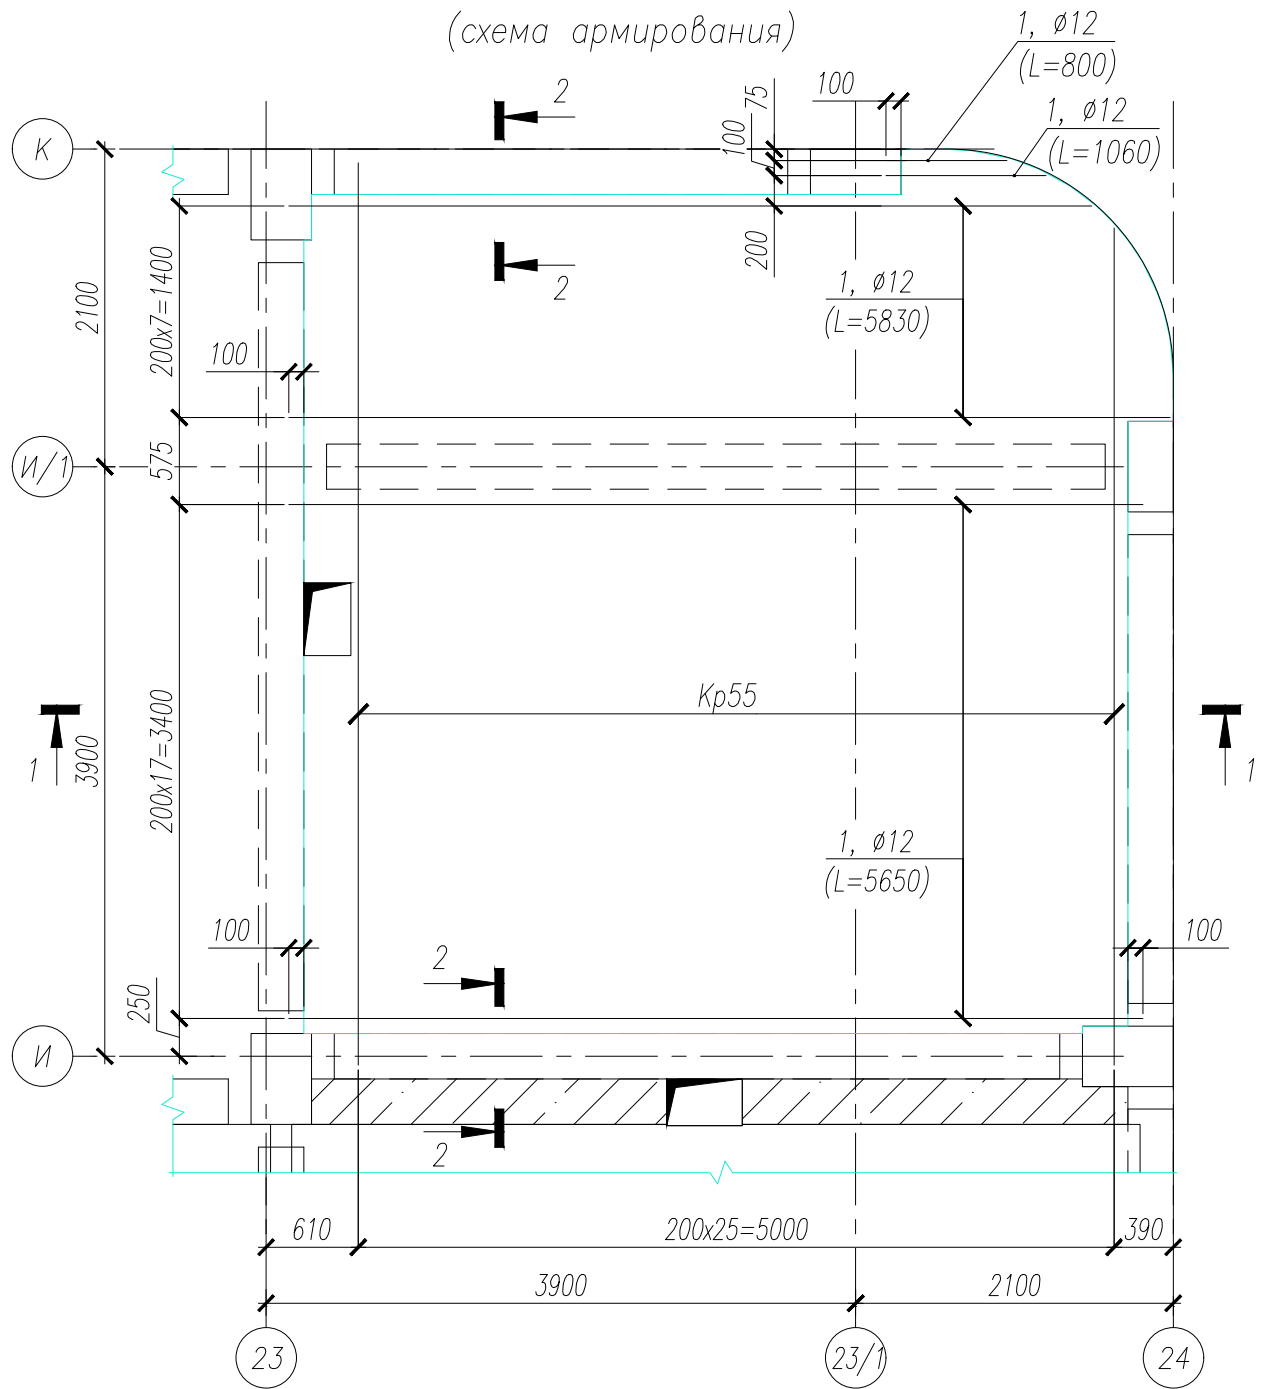

Спецификация элементов монолитного участка

Поз.	Обозначение	Наименование	Кол.	Масса ед.,кг	Приме- чание
Кр55	НУ ПОЛИК7/10-2023/04/10-2023 ПР-КМ.И, л.12	Каркас арматурный Кр55	26	14,56	
1		Ø 12 А500С ГОСТ 34028-2016,п.м.	300	0,89	
2		Ø 10 А500С ГОСТ 34028-2016,п.м.	33,6	0,62	
	ГОСТ 26633-2015	Бетон класса В35, м3	6,76		






Ведомость расхода стали на элемент, кг

Марка элемента	Изделия арматурные				Общий расход
	Арматура класса				
	А500С				
	ГОСТ 34028–2016				
	Ø8	Ø10	Ø12	Итого	
УМ53	99.84	20.83	545.72	666.39	666.39

- Арматурные каркасы и стержни вязать между собой вязальной проволокой в каждом пересечении.
- Длину арматурных стержней уточнять по месту.
- Арматурные стержни укладывать с учетом защитного слоя бетона 20мм.
- Армирование данного монолитного участка выполнить совместно с монтажом узловой и пролетной арматуры.
- Арматурные стержни и каркасы попадающие на рабочие стержни колонн и ригелей сдвинуть по месту, так чтобы шаг был не более 200мм.
- Длины арматурных стержней и каркасов корректировать по месту по контуру монолитного участка.
- Стержни попадающие в отверстия обрезать по месту соблюдая защитный слой бетона 20мм.





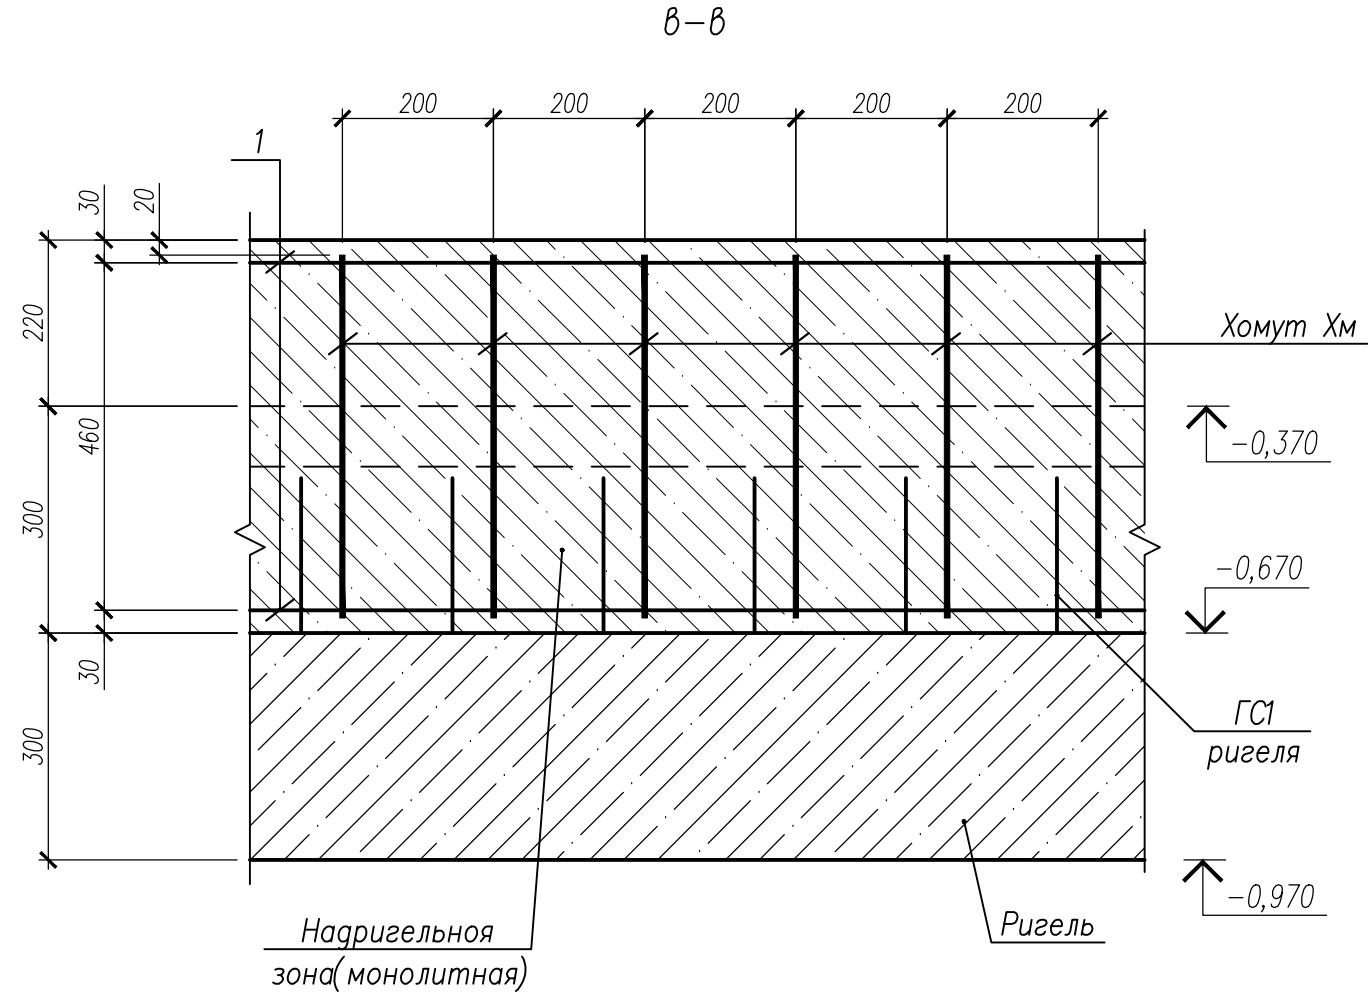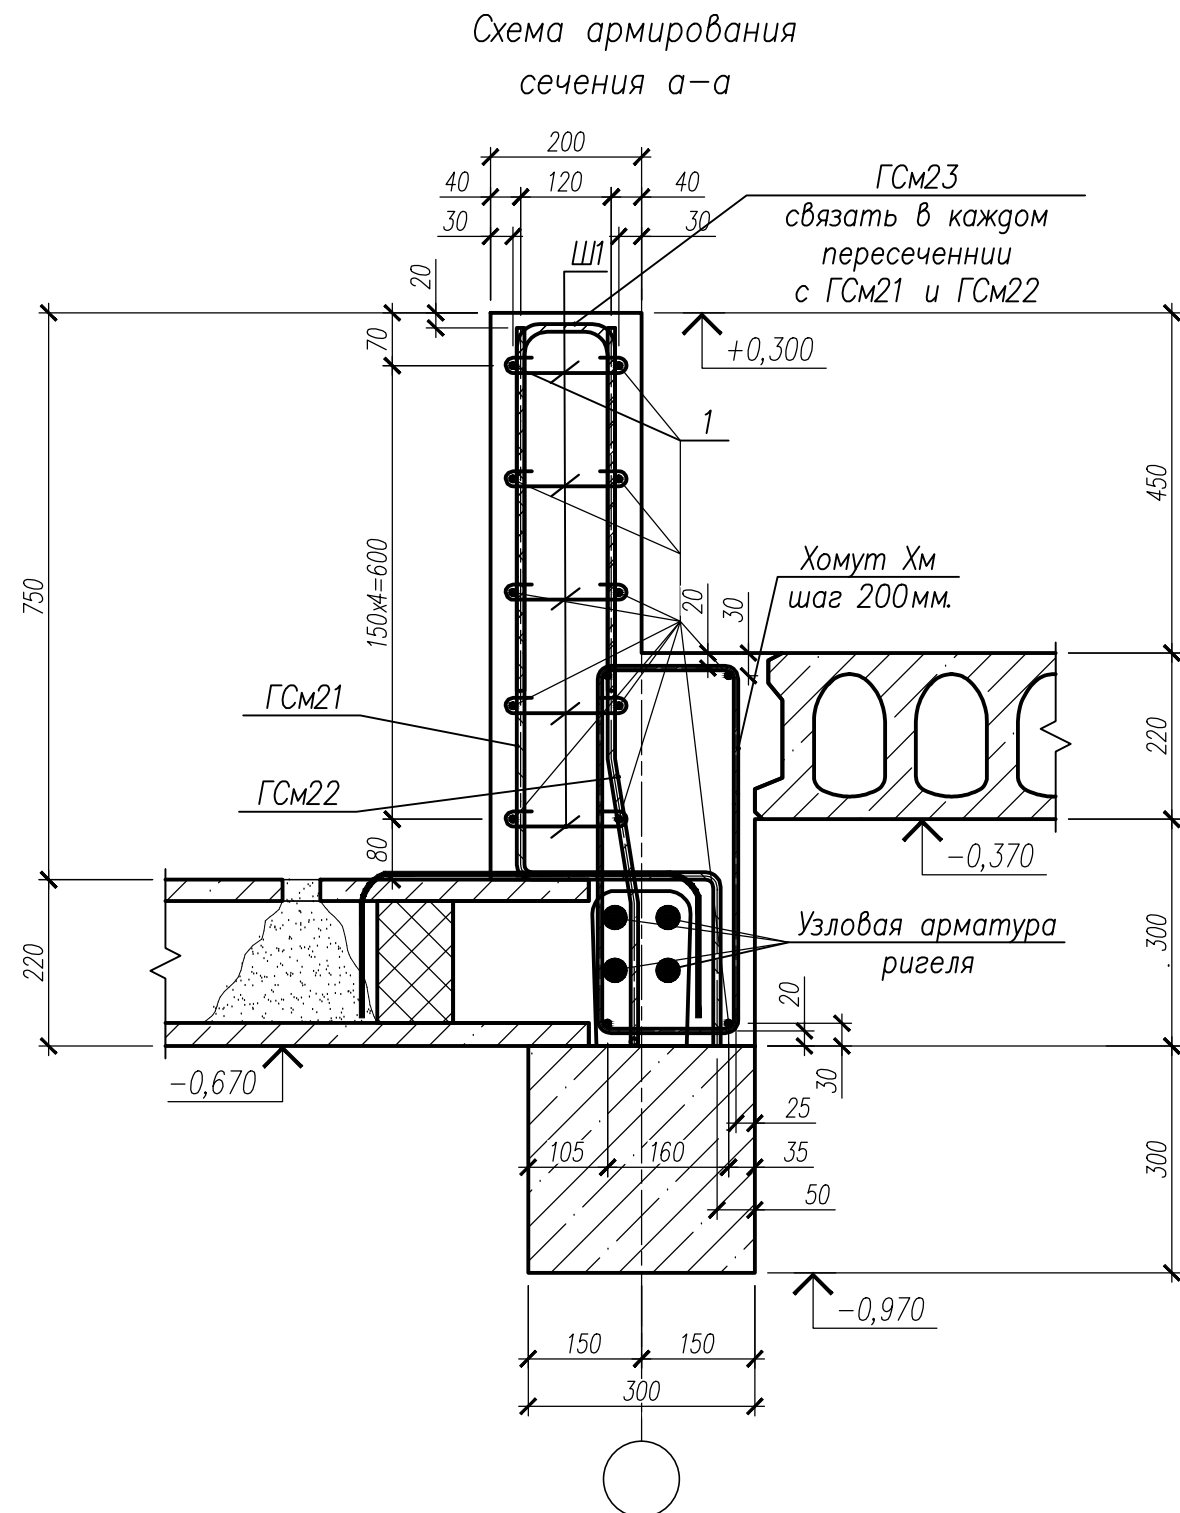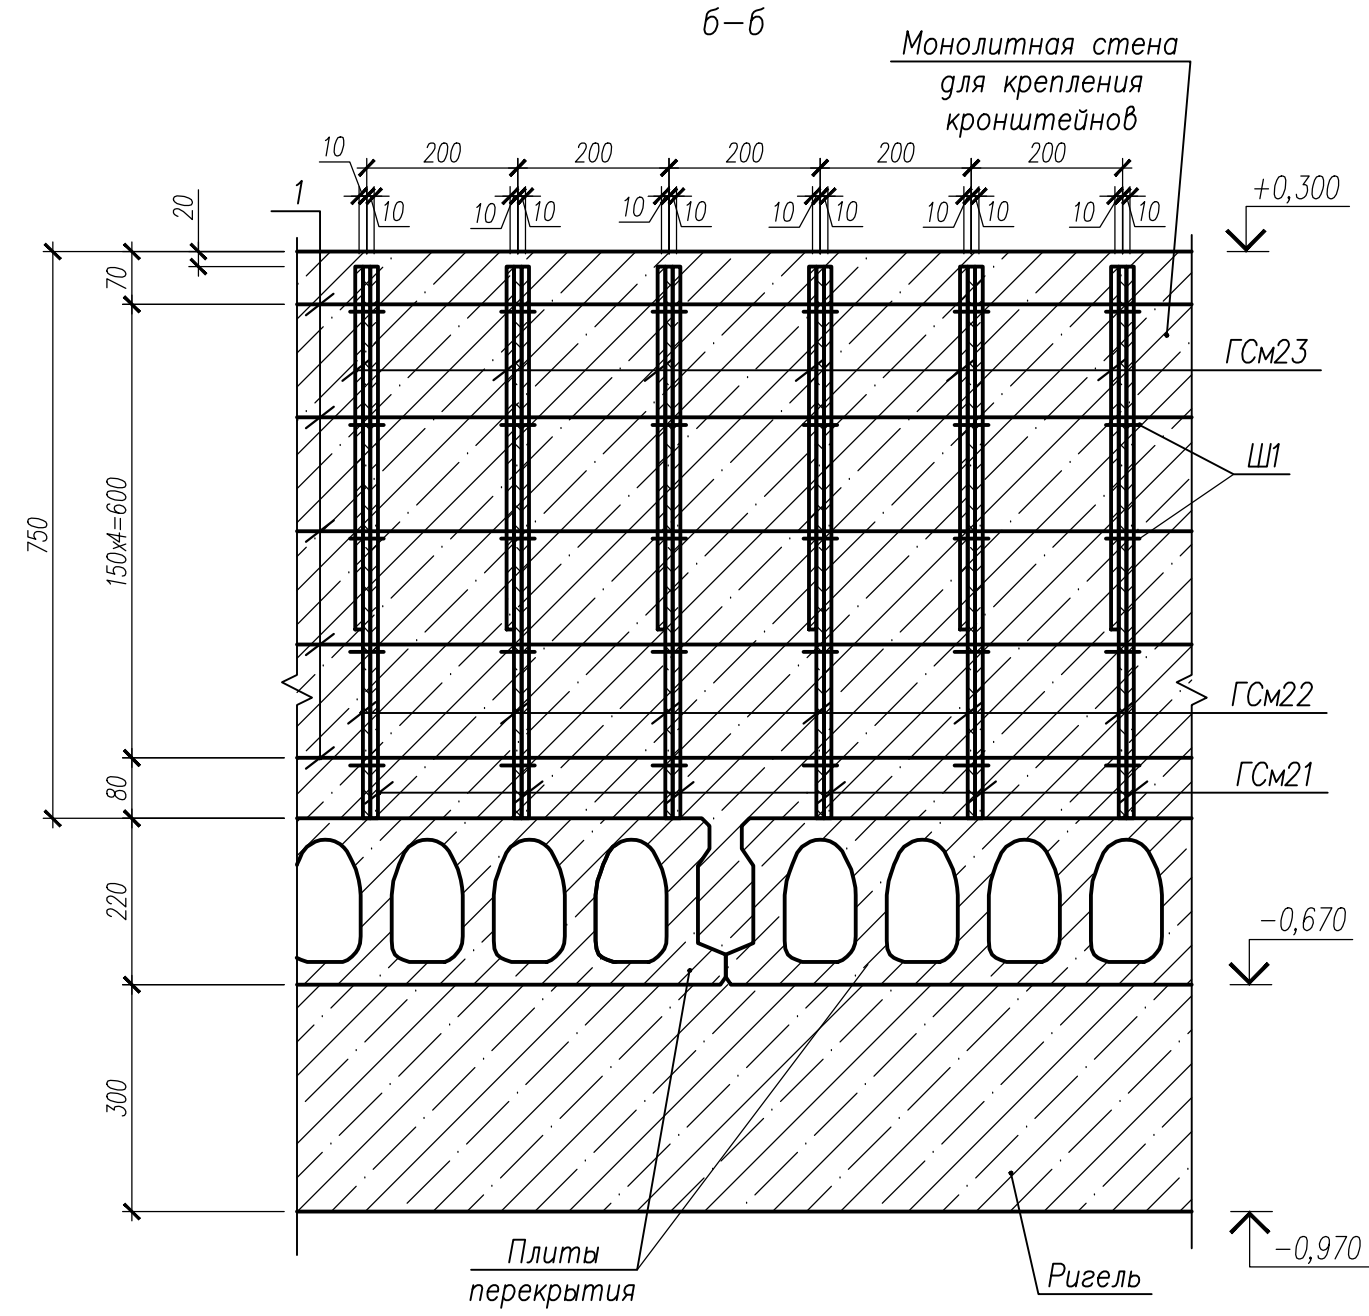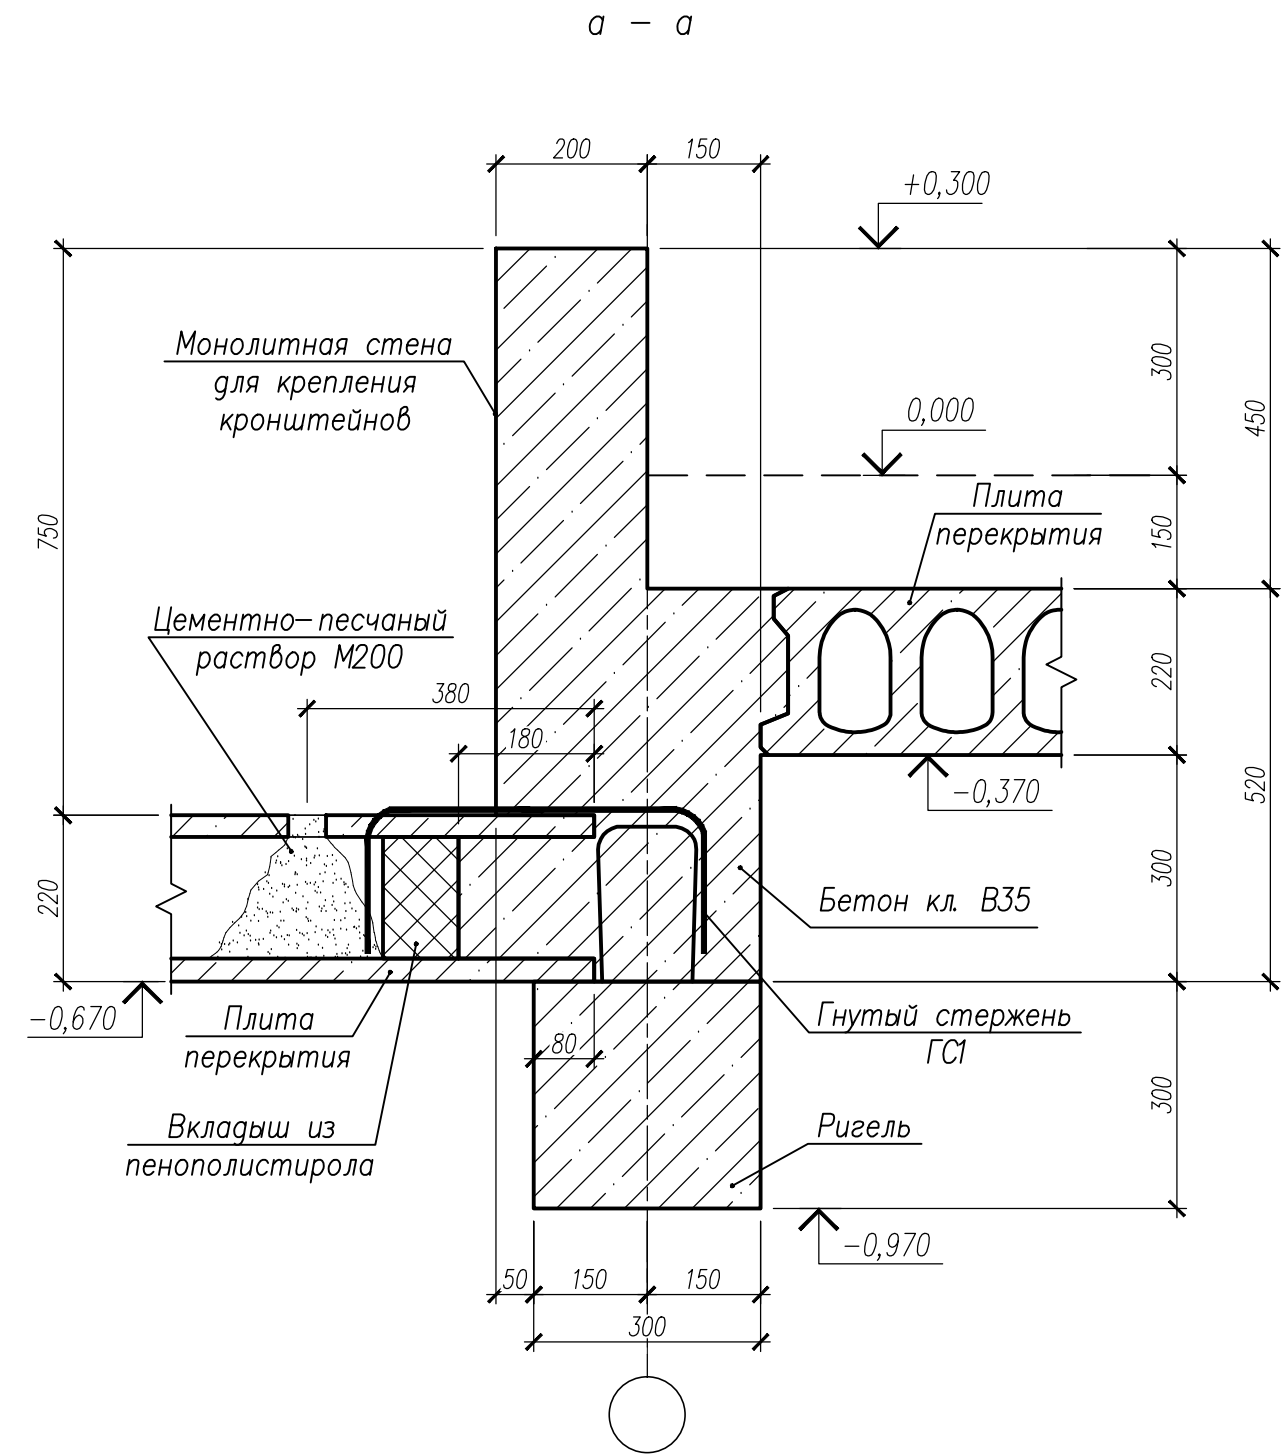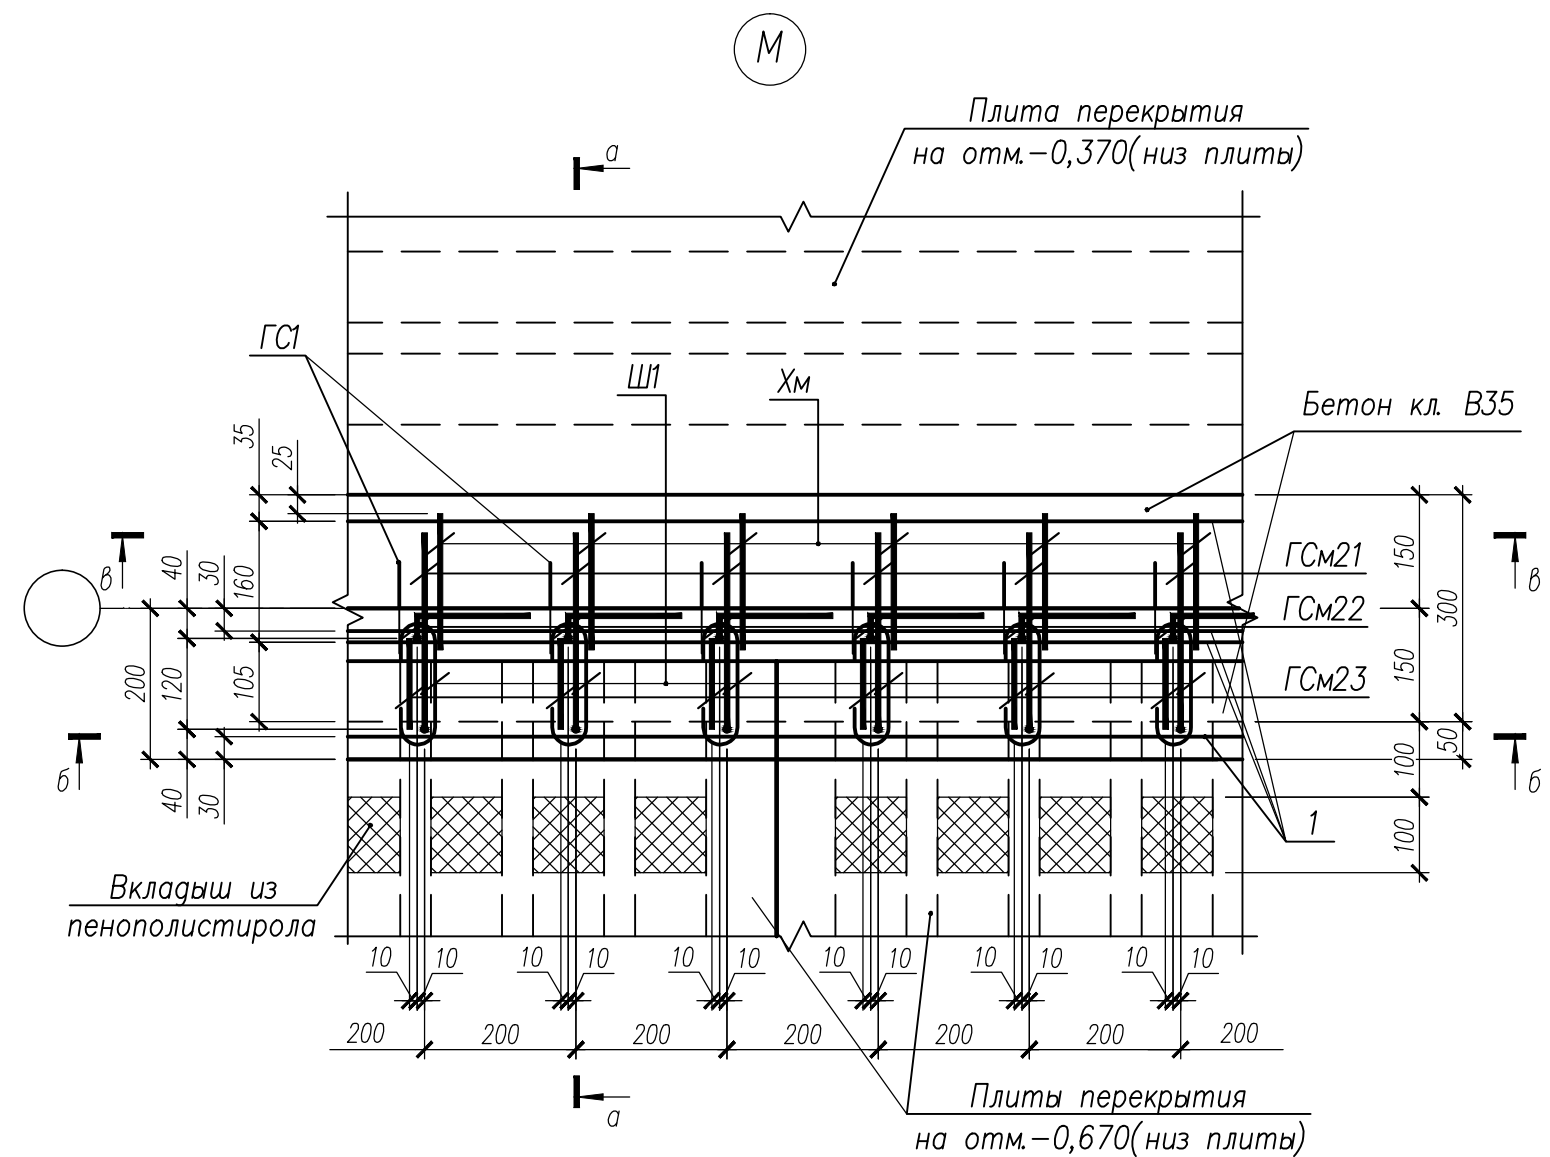


						НУ ПОЛИК7/10-2023/04/10-2023 ПР-КЖ2.3-1			
						Взрослая поликлиника на 750 посещений для южной части г.Новый Уренгой, в том числе затраты на проектно-изыскательные работы			
Изм.	Кол.уч.	Лист	№ док.	Подпись	Дата	Секция 3	Стадия	Лист	Листов
Разработ.	Бильяк				30.08.24		Р	83	
Рук. группы	Хойлов				30.08.24				
Нач.отд.	Илюткин				30.08.24				
Н. контр.	Давыдова				30.08.24				
ГИП	Прокопьев				30.08.24	Монолитный участок УМ53			






Ведомость деталей	
Поз	Эскиз
ГСм21	
ГСм22	
ГСм23	
Хомут Хм	

- Гнутые стержни ГСм21, ГСм22, ГСм23, арматурные стержни поз.1 соединить между собой шпильками Ш1 в каждом пересечении.
- Узел М заармирован на - КЖ2.3-2 л. 71.
- В спецификации на изделия указаны: количества сборных единиц, деталей и объем бетона на узлы М по осям 20/Г-Д и 21/Г-Д к схеме расположения монолитных стен для крепления кронштейнов отн. 0,000.

НУ ПОЛИК7/10-2023/04/10-2023 ПР-КЖ2.3-2				
Взрослая поликлиника на 750 посещений для южной части г.Новый Уренгой, в том числе затраты на проектно-изыскательные работы				
10	-	Нов. 372-24		29.10.24
Изм.	Кодыч	Лист	№ док.	Подпись
Разработ.	Билык			29.10.24
Рук.группы	Хойлов			29.10.24
Нач.отд.	Илюткин			29.10.24
Н. контр.	Давыдова			29.10.24
ГИП	Прокопьев			29.10.24
Секция 3				
Узел М к схемам расположения монолитных стен для крепления кронштейнов на отн.0,000				
				

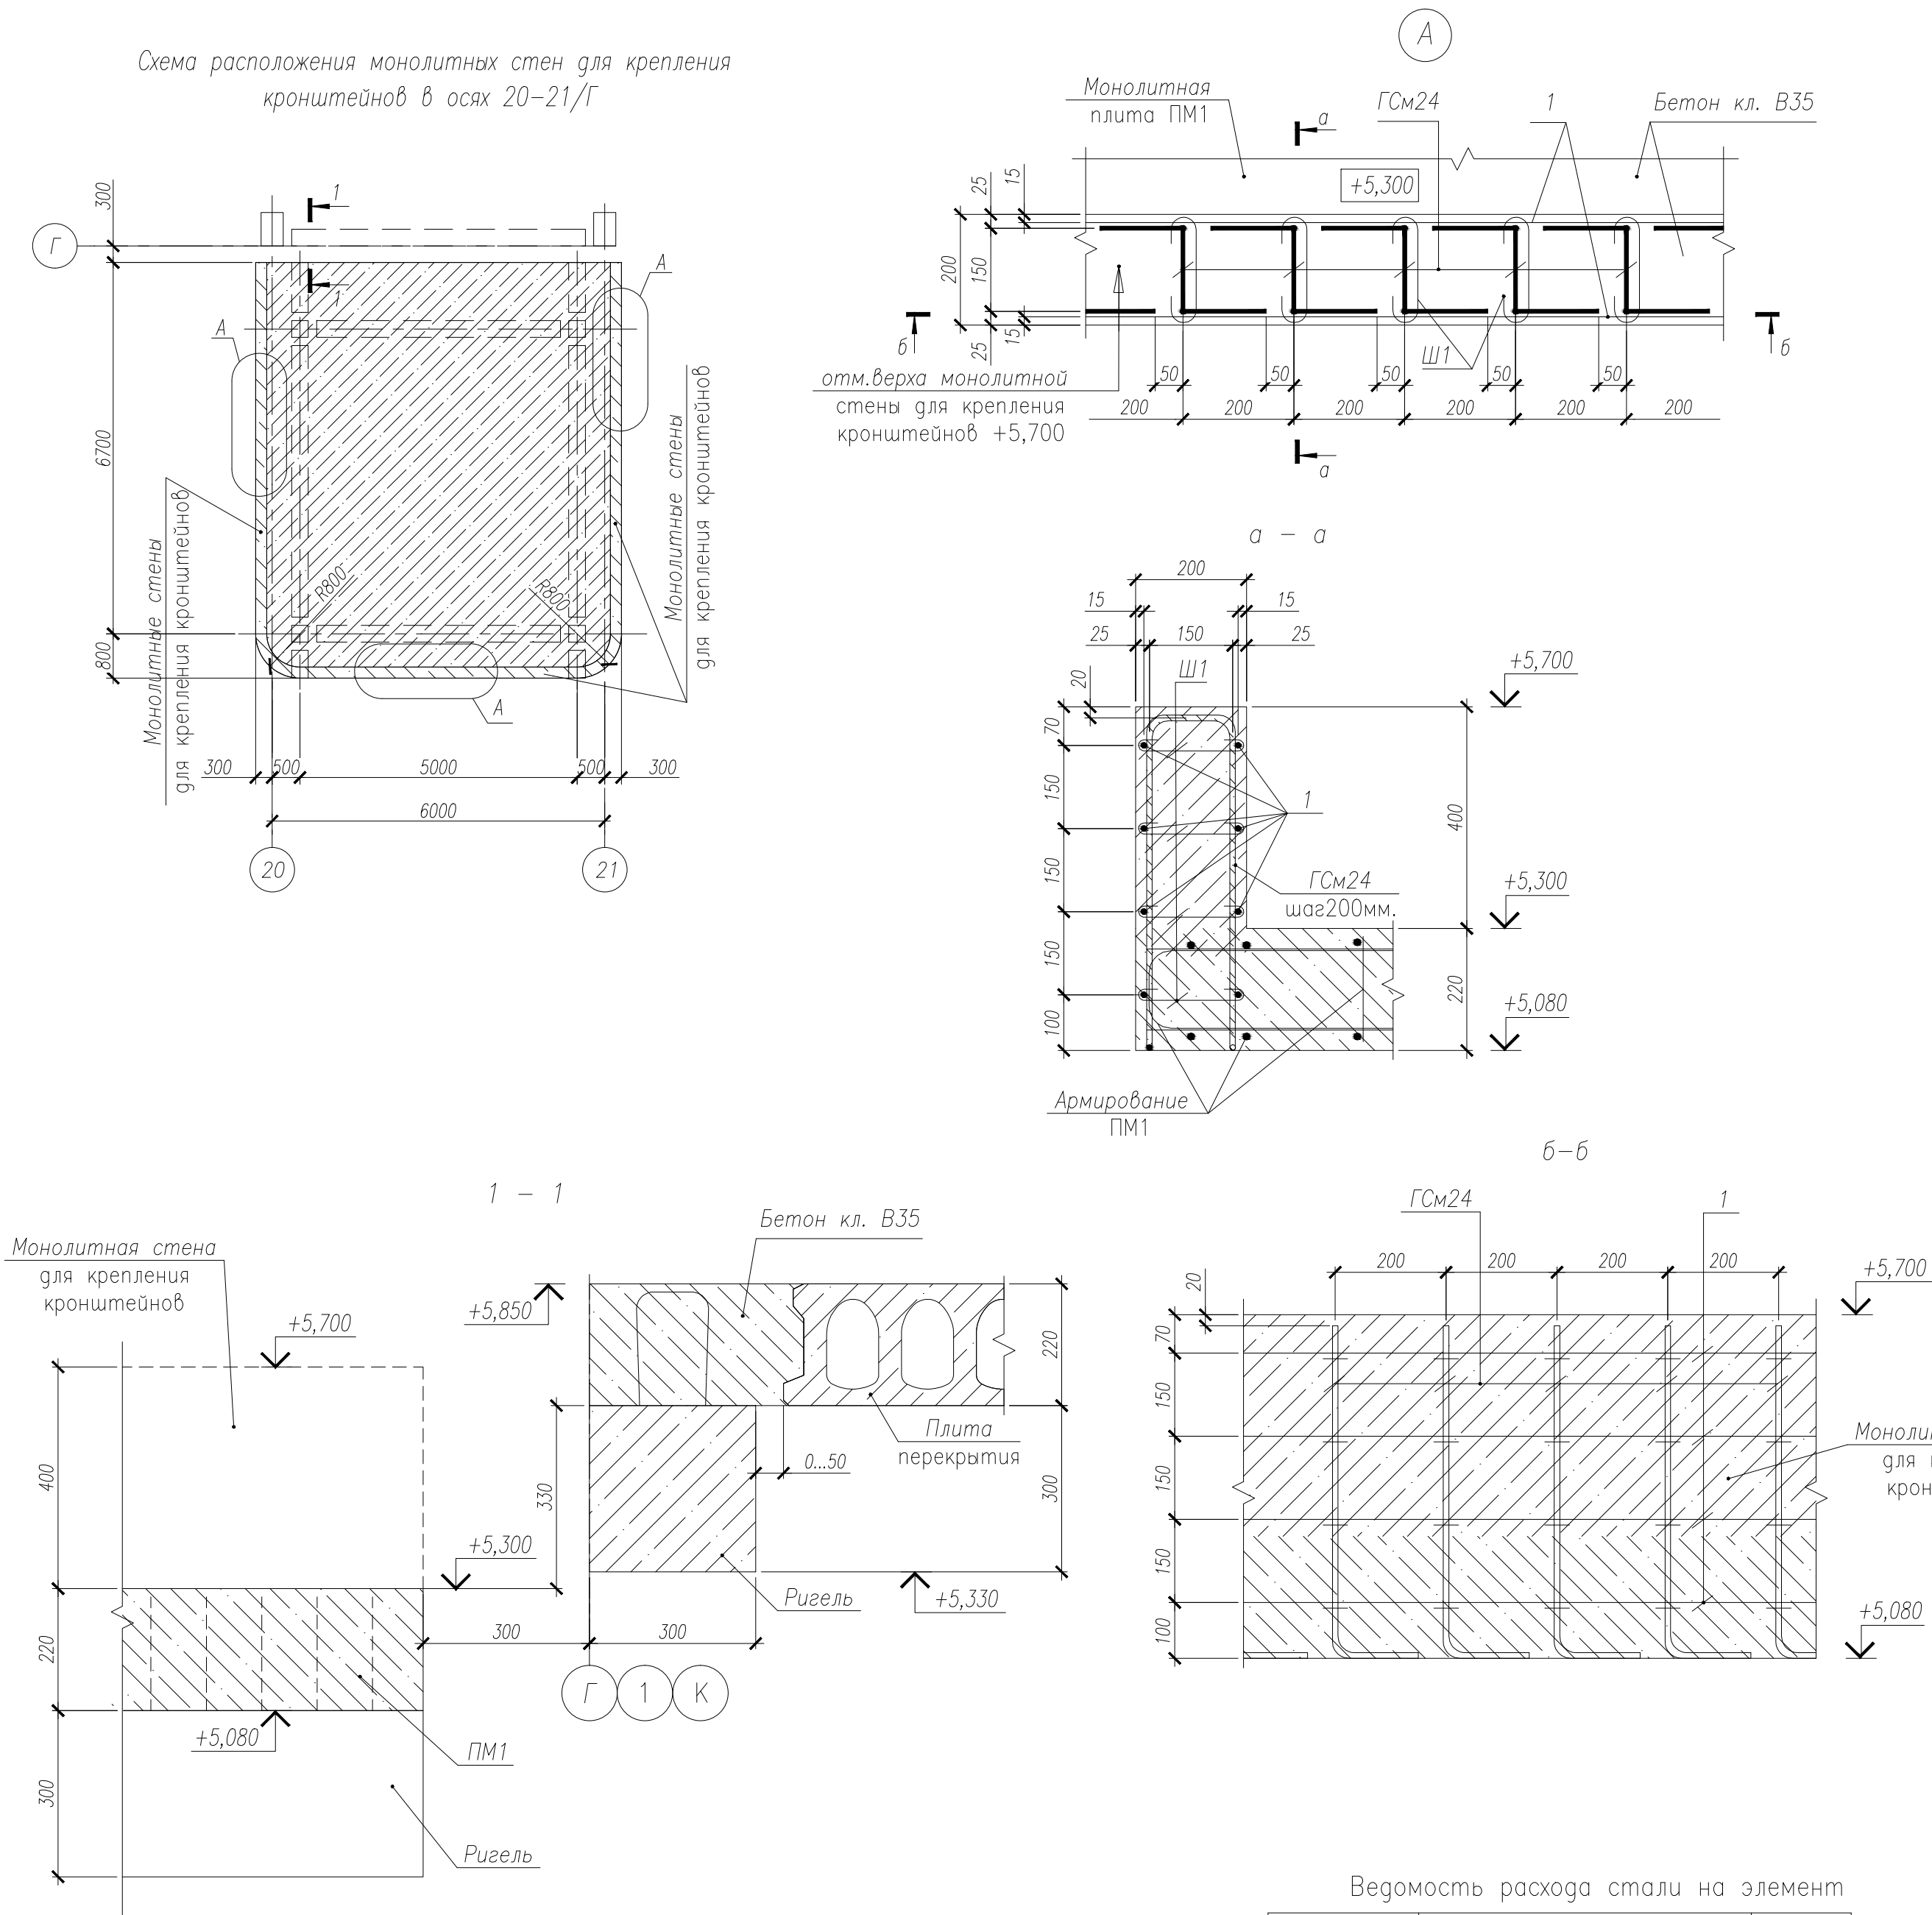

Спецификация на изделия

Поз.	Обозначение	Наименование	Количество, шт.	Масса ед., кг	Примечание
Сборочные единицы					
ГСм24	НУ ПОЛИК7/10–2023/04/10–2023 ПР–КЖ2.1–2, л	Гнутый стержень ГСм24	105	1,04	
Ш1	НУ ПОЛИК7/10–2023/04/10–2023 ПР–КЖ2.1–2, л	Шпилька Ш1	420	0,14	
Детали					
1		Ø8 А500С ГОСТ 34028–2016, п.м.	167,36	0,395	
Материалы					
	ГОСТ 26633–2015	Бетон класса В35, м³	1,67		

Ведомость деталей

Поз.	Эскиз
ГСм24	
Ш1	

Спецификация на изделия

Марка	Наименование	Кол.	Масса ед., кг	Примеч.
ГСм24	Ø10 А500С ГОСТ 34028–2016, L=1680	1	1,04	–
Ш1	Ø8 А500С ГОСТ 34028–2016, L=350	1	0,14	–

Общие указания

- Армирование монолитных стен для крепления кронштейнов производить совместно с установкой в рабочее положение всех арматурных деталей монолитной плиты ПМ1.
- Гнутые стержни ГСм24 (см. узел А) устанавливать в зону монолитной плиты ПМ1 с шагом не более 200мм.
- Гнутые стержни ГСм24, арматурные стержни поз.1 соединить между собой шпильками Ш1 в каждом пересечении.
- Гнутые стержни ГСм24 устанавливать в нижнюю часть монолитной плиты ПМ1. При попадании гнутых стержней на арматуру монолитной плиты, ГСм24 сдвинуть по месту, так чтобы шаг был не более 200мм.

Ведомость расхода стали на элемент

Марка элемента	Изделия арматурные			Всего	Общий расход
	Арматура класса				
	А500С				
	ГОСТ 34028–2016				
	Ø8	Ø10	Итого		
20–21/Г	124,90	109,20	234,10	234,10	234,10

НУ ПОЛИК7/10–2023/04/10–2023 ПР–КЖ2.3–2					
Взрослая поликлиника на 750 посещений для южной части г.Новый Уренгой, в том числе затраты на проектно-изыскательные работы					
11	–	Нов.	400–24	19.11.24	Секция 3
Изм.	Колуч.	Лист	№ док.	Подпись	
Разработ.	Билык	19.11.24			
Рук.группы	Хойлов	19.11.24			
Нач.отд.	Илюткин	19.11.24			
Н. контр.	Давыдова	19.11.24			
ГИП	Прокопьев	19.11.24			
Схема расположения монолитных стен для крепления кронштейнов в осях 20–21/Г					Р 85